



امارت اسلامی افغانستان
ریاست عمومی شرکت های امارتی



د افغانستان اسلامی امارت
د امارتی شرکتونو لوی ریاست



د افغان تیلی کام مخابراتی امارتی شرکت لوی ریاست
د مالی او اداری معاونیت
د تدارکات او ریاست
د پیرودلو آمریت
د اجناسو او خدماتو پیرودلو مدیریت

(موضوع : اعمار احاطه سایت جدید PAN007 و ملحقات مورد ضرورت آن واقع ولسوالی حصه اول ولايت پنجشیر)



{1632}

شماره درخواست نرخدهی:

{1446/5/16 }

تاریخ صدور درخواست نرخدهی به قمری:

{1403/8/ 28}

تاریخ صدور درخواست نرخدهی به شمسی:

جنس فوق ضرورت : معاونیت عملیاتی بیسیم (آمریت RF&BSS

تاریخ ترتیب استعلام: (1446 / 5 / 16)

- (1) اداره {نام اداره تدارکاتی را درج کنید} تخصیص بودجه لازم برای تدارک اجنبى/ خدمات غیر مشورتی مندرج این درخواست را دارد.
 - (2) آفر سربته شما الی {تاریخ و وقت را درج کنید} یا قبل از آن به دفتر {مدیریت خریداری امریت تهیه و تدارکات شرکت افغان تیلیکام } تسليم داده شود.
 - (3) آفر ها ئیکه بعد از میعاد تسليمی ارائه گردد، بدون اینکه بازشود مسترد می گردد. پاکت حاوی آفر باید به صورت واضح عبارت نرخ برای {نام اجنبى/ خدمات غیر مشورتی را درج کنید} نشانی شده باشد.
 - (4) آفر ارائه شده در آفرها باید الی مدت (30) روز تقویمی سر از تاریخ ختم میعاد تسليمی آفرها اعتبار داشته باشد.
 - (5) در صورت تغیر در مقدار نیازمندی، اداره می تواند مقدار نیازمندی تقاضا شده را الی (25) فيصد زیاد و یا کم نماید، مشروط به اینکه قیمت مجموعی آن از حدود صلاحیت پولی برای درخواست نرخ گیری تجاوز ننماید.
 - (6) ترجیح داخلی مطابق حکم چهارم طرز العمل تدارکات قابل اجرا است. {مورود ترجیح داخلی و فيصدی آنرا درج نمائید}.
 - (7) آفر گشائی در محضر عام حتمی نبوده و فرمایش دهنده مکلف به قبول نازلترين نرخ نمی باشد. در صورت رد هر یک یا تمام آفرها فرمایش دهنده کدام مسؤولیت در قبال داوطلب تهیه/ارائه کننده ندارد.
 - (8) آفر دهنده اسناد ذیل را با آفر خویش ضمیمه می نماید:
 - 1 جواز تجاری/ فعالیت/کار قابل اعتبار؛
 - 2 نمبر تشخیصیه مالیه؛
 - 3 اجازه نامه تولید کننده (در صورت لزوم).
 - 4
 - (9) سنده نرخ گیری تکمیل و توسط شخص با صلاحیت یا نماینده تهیه/ ارائه کننده در هر صفحه مهر امضاء شده باشد.
- نام کارمند صادر کننده درخواست نرخ گیری:

امضاء هیئت

امضاء هیئت

امضاء هیئت

جدول اقلام و قيمت ها

| شماره | اسم و تشریح با مشخصات تخنیکی اقلام | واحد | مقدار | قيمت فی واحد به افغانی | قيمت مجموعی به افغانی |
|-------|--|------|-------|---------------------------|--------------------------|
| 1 | اعمار احاطه سایت PAN007 از سنگ ولايت پنجشیر منطقه بهارک ولسوالی حصه اول با گارد روم و تشناب توسيط سنگ کاري مطابق مشخصات ضمieme کوردينات سایت جدي پنجشير: 69.59379 - 35.37542 | | 1 | | |
| 2 | اعمار يك اطاق براي جنراتور در سایت PAN007 مطابق مشخصات ضمieme | PCS | 1 | | |
| 3 | اعمار يك سلب بطرى بانک BTS همراه با ساييان آن در سایت PAN007 مطابق مشخصات ضمieme | PCS | 1 | | |
| 4 | اعمار فونديشن سولر سистем مطابق مشخصات ضمieme | PCS | 1 | | |
| 5 | انتقال و نصب تاور 30 متره گرين فيلد 4 پايه يي 4LEG در سایت جدي PAN007 مطابق مشخصات ضمieme | PCS | 1 | | |
| 6 | اعمار سرك به طول 500 متر به عرض 3 متر بطور خاکي برای عبور و مرور موتو | PCS | 1 | | |
| 7 | تهيه تاور 30 متره گرين فيلد 4 پايه يي LEG مطابق مشخصات ضمieme | PCS | 1 | | |

نوت: بازدید از ساحه لازمي مبياشد.

1. معیاد برای ساختمان سایت از تاریخ عقد قرارداد 35 الى 42 روز.

2. اخذ تاییدی کوردنیت برای ساختمان از شعبه نیازمند (تخنیکی بیسیم).

3. اخذ 10٪ پول باخاطر تامینات از قیمت مجموعی برای 6 ماه بعد از تسليمی سایت.

4. قیمت در بل احجام کاری لازمی مبياشد.

5. در صورت عدم ضرورت به اعمار فونديشن سولر سیستم نظر به ساحه از آن صرف نظر ميگردد.

✓ په هره تدارکاتي پروسه کي چې یو شرکت د اړونده نرخ اخيستني استعلام مطابق د اجناسو، خدماتو او ساختماني چارو د تهيه او ترسره کولو لپاره ګټونکي وبلن شي او قيمت بي له (100000) سل زره افغانيوڅخه لور وي مخکي له دې چې د برينده ګي اطلاعېه ترلاسه کري باید له مجموعی قيمت څخه 10٪ د تضمین په بول د افغان تیلى کام مخباراتي امارتی شرکت بانکي حساب ته جمع او اصلی اویز بی د مالی محترم ریاست له تصدق څخه وروسته د تهيه او تدارکاتو ریاست پېرودلو آمریت ته تسليم کري.

✓ که چيرته کوم ګټونکي شرکت دلس فیصده تضمین له ورکولو څخه انکار وکړي شرکت به بی د افغان تیلى کام مخباراتي امارتی شرکت په تورليست کي ثبت کړيو او د ډوكال لپاره به د افغان تیلى کام مخباراتي امارتی شرکت دخوش خريد له لاری په تدارکاتي پروسکو کډون نه شي کولای.

✓ که چيرته د ګټونکي شرکت لخوا غوبېتل شوی اجناس/خدمات په وخت سره تهيه او اماده نه شي یعنی شرکت ونه توانيو چې اجناس/خدمات/ساختماني چاری تهيه او ترسره کري دنه تهيه کولو په صورت کي به د شرکت تضمین ډوكال په پار افغان تیلى کام مخباراتي امارتی شرکت سره پاتي وي او شرکت به بی په تورليست کي شاملپوي ډوكال وروسته به بی بيرته تضمین شرکت ته سپارل کېږي.

✓ پورته ذكرشوي پريکړي د شاروالى جواز لرونکو لپاره د تطبیق ورنه دی.

مجموع قيمت به ارقام بشمول ماليات: عدد

مجموع قيمت به حروف بشمول ماليات:

مجموع مبلغ ماليات به ارقام و حروف:

| |
|--|
| مجموع قیمت به ارقام بدون مالیات: عدد (قابل پرداخت) |
|--|

| |
|--|
| مجموع قیمت به حروف بدون مالیات (قابل پرداخت) |
|--|

| |
|---|
| مدت ضمانت (ورانی/ گرنی) بعد از تاریخ اکمال: |
|---|

| |
|----------------------------|
| مشخصات ضم پیشنهاد می باشد: |
|----------------------------|

مشخصات تکنیکی اجنبی

| مشخصات | اقلام | شماره |
|-----------------------|---|------------------------|
| | آدرس مشخص شرکت: ایمیل آدرس شرکت: | اسم تهیه/ ارائه کننده: |
| مهر تهیه/ ارائه کننده | اسم شخص یا نماینده با صلاحیت تهیه/ ارائه کننده: امضای شخص یا نماینده تهیه/ ارائه کننده: تاریخ: شماره تیلفون حتمی: | |

یادداشت: فرمایش گیرنده کاپی رهنمود، ساخت و مدل، بروشور و یا فهرست تجهیزات یا خدماتی را که اکمال می نماید ضمیمه نماید. معلومات فوق جهت ارزیابی مؤثر آفرها استفاده می گردد.

شرایط تدارک و پرداخت

شرایط ذیل صرف با موافقه تحریری فرمایش دهنده قابل تغییر می باشد.

(1) تهیه کننده مکلف به پرداخت تأمینات و تضمینات می باشد ، تامینات از سر جمع پول 5 الی 15 فیصد اخذ میگردد و بعد از تکمیل و رانی به اکانت شرکت انتقال میگردد.

(2) بعد از اکمال خدمات غیر مشورتی/ تهیه اجنبی، تهیه/ ارائه کننده باید نسخه اصلی و (2) کاپی بل (Invoice) را به فرمایش دهنده تسلیم نماید؛

(3) پرداخت توسط فرمایش دهنده، طی مدت (30) روز کاری در مقابل مقدار واقعی اجنبی/خدمات غیر مشورتی تهیه شده صورت می گیرد.

(4) فرمایش دهنده میتواند در حالات ذیل با ارسال اطلاعیه کتبی به تهیه/ ارائه کننده، امر خریداری را کاملاً یا قسماً فسخ نماید:

1- تهیه/ ارائه کننده موفق به تحويل بخش یا تمام اجنبی در ظرف مدت معینه در امر خریداری نشود؛

2- تهیه/ ارائه کننده موفق به اجرای مکلفیت های دیگر تحت امر خریداری نشود.

3- هرگاه در اجنب اکمال شده یا خدمات ارائه شده نواقص و یا کاستی ها مشاهده گردد، تهیه/ارائه کننده مکلف به رفع نواقص و کاستی ها در مدت (3) روز کاری بعد از دریافت اطلاعیه در مورد می باشد، در غیر آن فرمایش دهنده می تواند امر خریداری را فسخ نماید.

4- هرگاه تهیه/ارائه کننده، در جریان داوطلبی و یا حین اجرای وظایف محوله تحت امر خریداری اقدام به فساد و تقلب نموده باشد.

(5) هرگاه در درخواست نرخ گیری میعاد ضمانت (وارنتی/ گرنتی) تصریح گردیده باشد، تهیه/ارائه کننده مکلف به تعویض در طول مدت معینه می باشد.

اصلاح اشتباهات محاسبوی

(1) اشتباهات محاسبوی طور ذیل تصحیح می گردد:

1- در صورت تفاوت میان مبلغ به ارقام و حروف، مبلغ به حروف قابل اعتبار می باشد؛


2- در صورتیکه تفاوت میان قیمت فی واحد و قیمت مجموعی وجود داشته باشد، قیمت فی واحد برای ارزیابی قیمت ها و ترتیب امر خریداری قابل اعتبار می باشد؛

3- در صورت موجودیت تفاوت میان نرخ فی واحد و قیمت مجموعی (حاصل ضرب مقدار در نرخ فی واحد)، نرخ فی واحد قابل اعتبار می باشد، هرگاه از نظر فرمایش دهنده اشتباه در نقاط اعشاری در قیمت فی واحد برجسته باشد، در این صورت قیمت مجموعی افلام طوریکه نرخ داده شده است قابل اعتبار بوده و قیمت فی واحد باید اصلاح شود.

4- فرمایش دهنده مطابق مندرجات فوق اشتباهات محاسبوی را اصلاح و بعد از اخذ موافقه کننده داوطلب در قیمت مجموعی آفر محاسبه می نماید.






5- داوطلب مکلف به پذیرش اشتباهات محاسبوی در آفر خویش می باشد. در صورت عدم پذیرش اشتباهات محاسبوی توسط داوطلب، آفر وی رد می گردد.



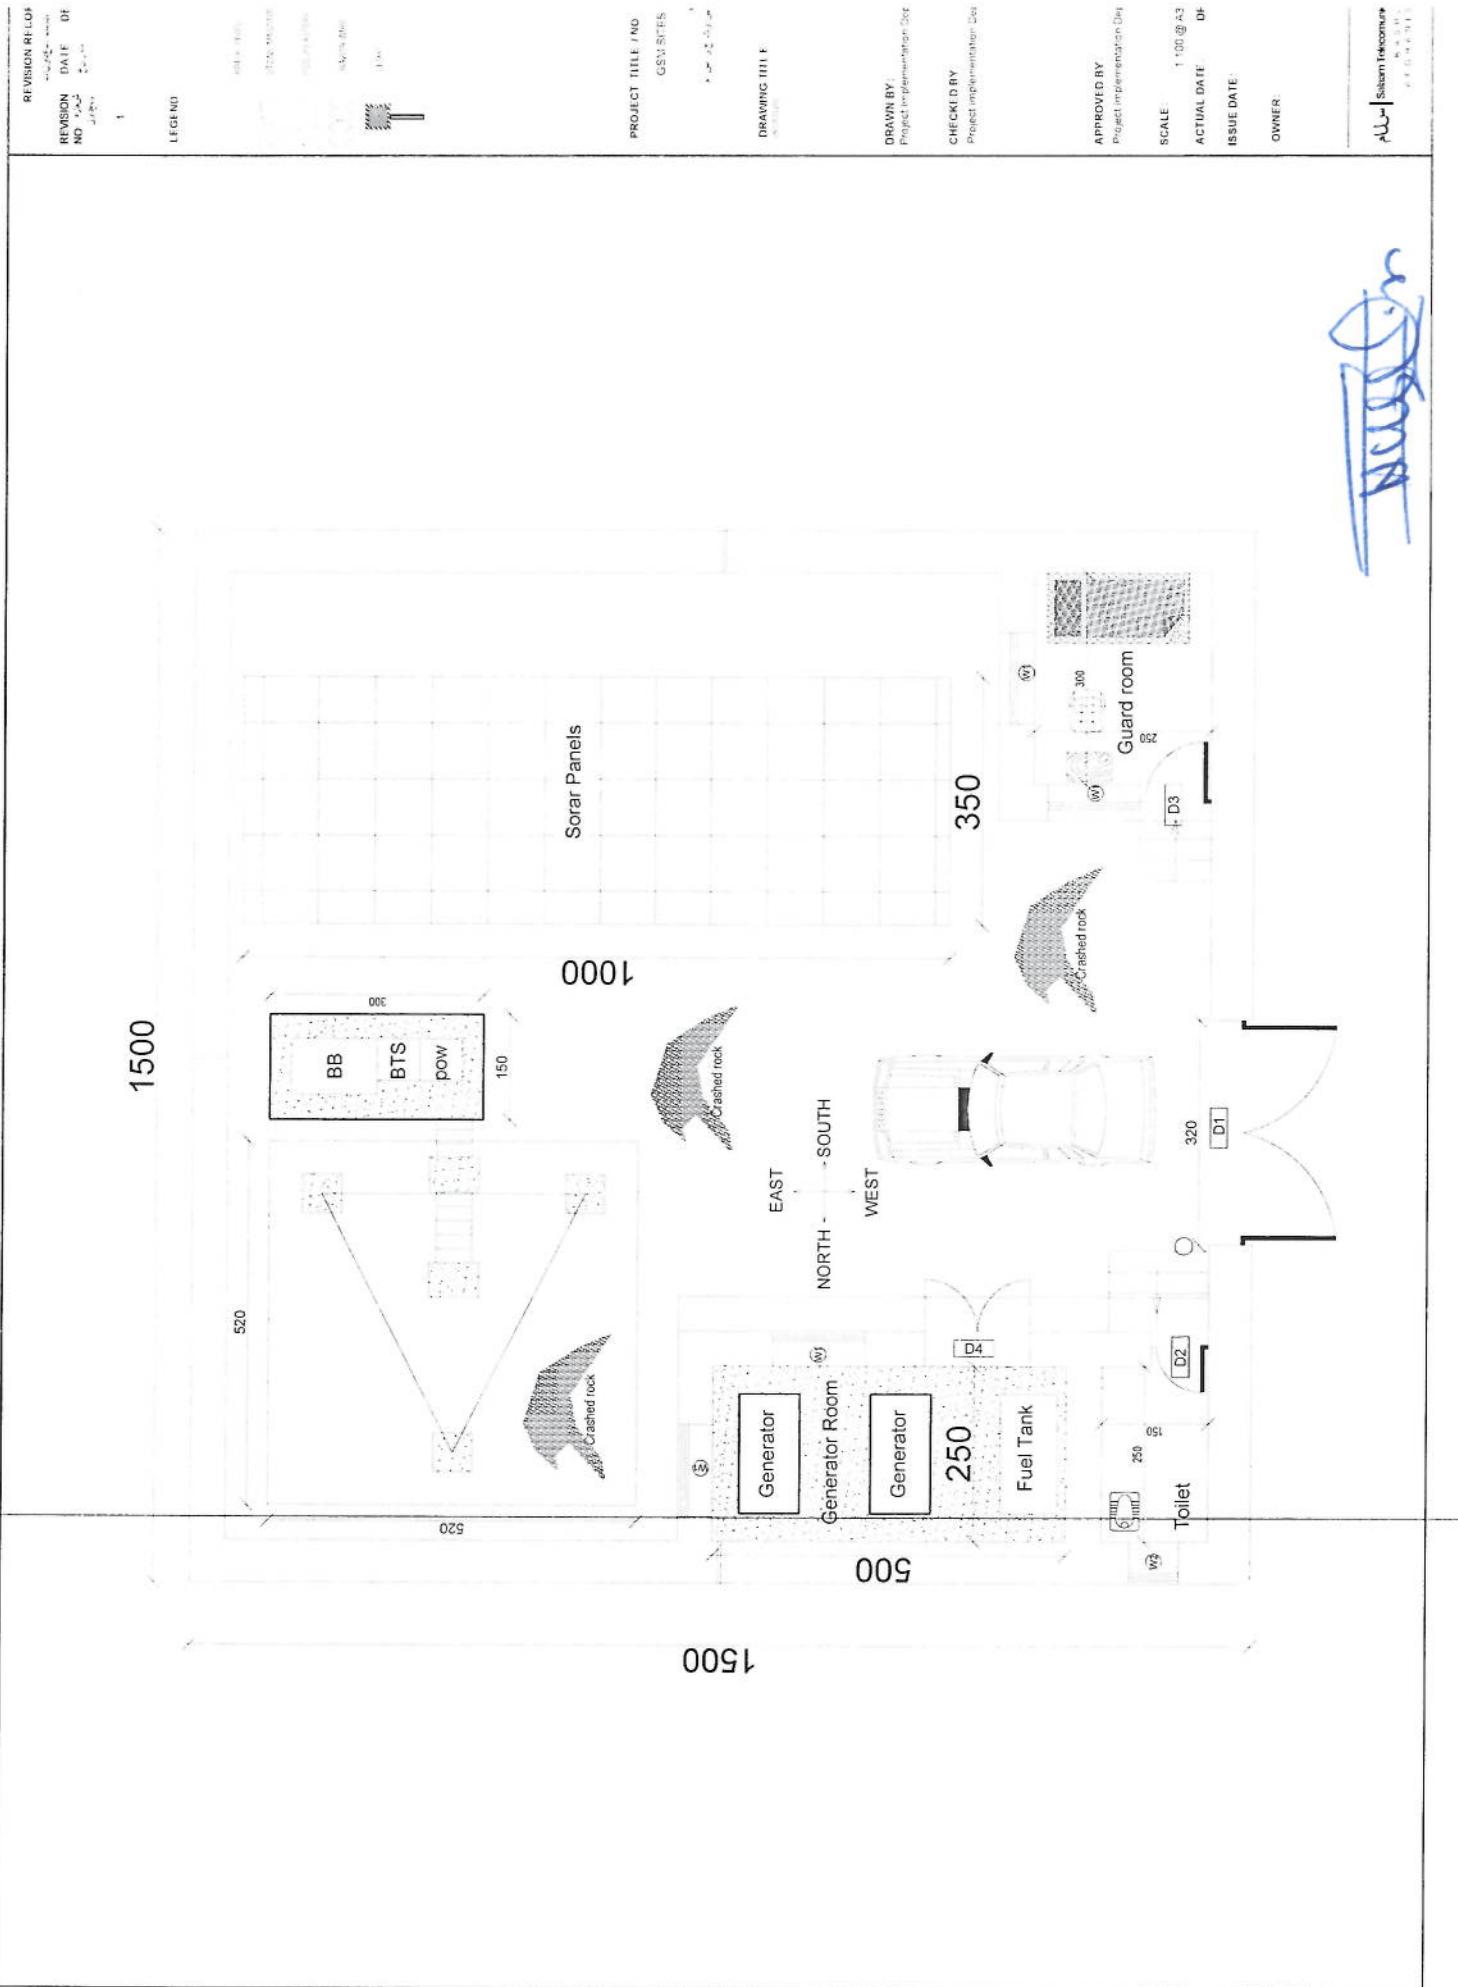

REVISION REF/CODE
REV NO 1.2
DATE OF
ISSUE

Detail A

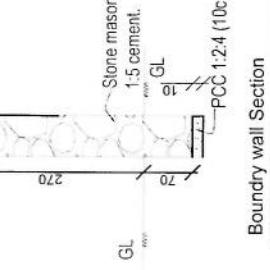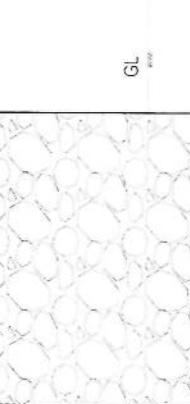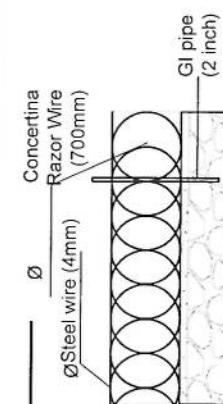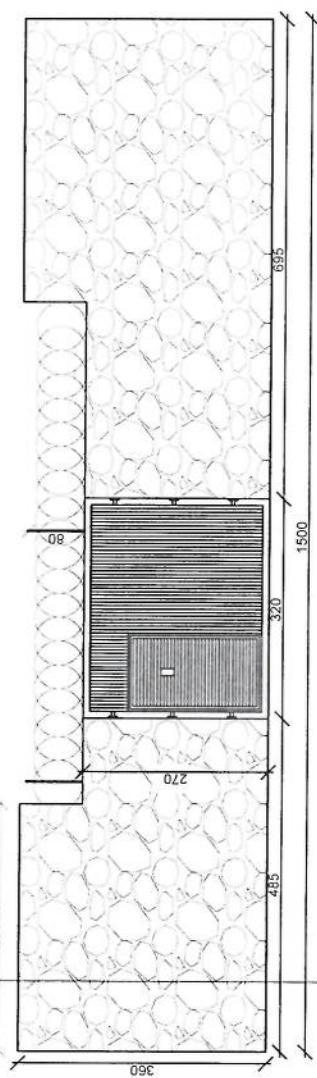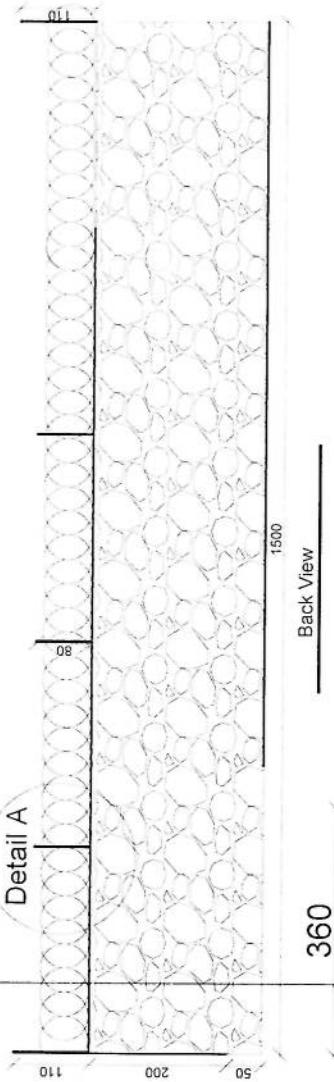

Detail A

Boundary wall Section

PROJECT TITLE / NO
CSA/SITES

DRAWING TITLE

DRAWN BY
Project implementation Team

CHECKED BY
Project implementation Team

APPROVED BY
Project implementation Team

SCALE 1:100 @ A3
ACTUAL DATE OF
ISSUE DATE

OWNER

Salem Telecom
سالم تلکوم




| | |
|-----------------|----------|
| REVISION RE-COF | 1 |
| REVISION NO | J-1-2 |
| DRAFT NO | 1 |
| DATE | 08-07-14 |
| DE | 08-07-14 |

LEGEND:



Stone masonry
1:5 cement.

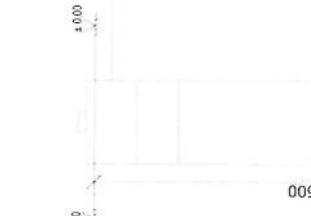

PROJECT TITLE / NO
CSM SITES


DRAWING TITLE
Project Implementation Det

DRAWN BY
Project Implementation Det
CHECKED BY
Project Implementation Det


APPROVED BY
Project Implementation Det

SCALE: 1:100 @ A3
ACTUAL DATE: 08-07-14
ISSUE DATE: 08-07-14
OWNER: Saieen Telecom

Saieen Telecom

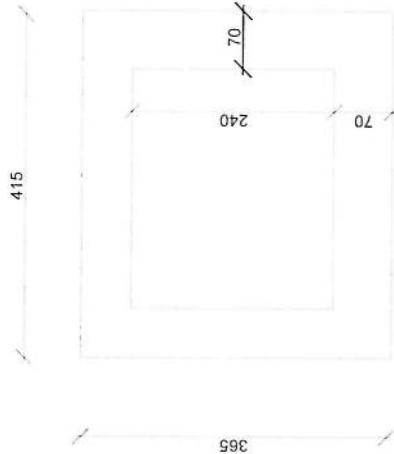


Guard room Excavation

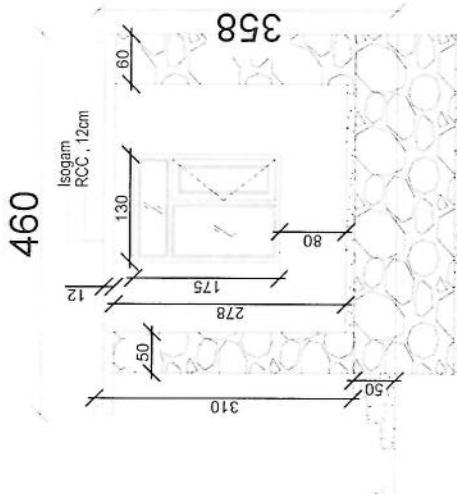

460

Section A-A
410

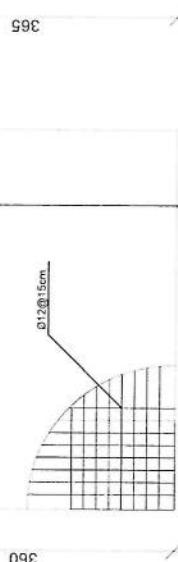


Guard Rebar Detail



Guard room

REVISION RECORD
NO. 1
DATE 2014-07-01
TIME 10:00 AM

LEGEND

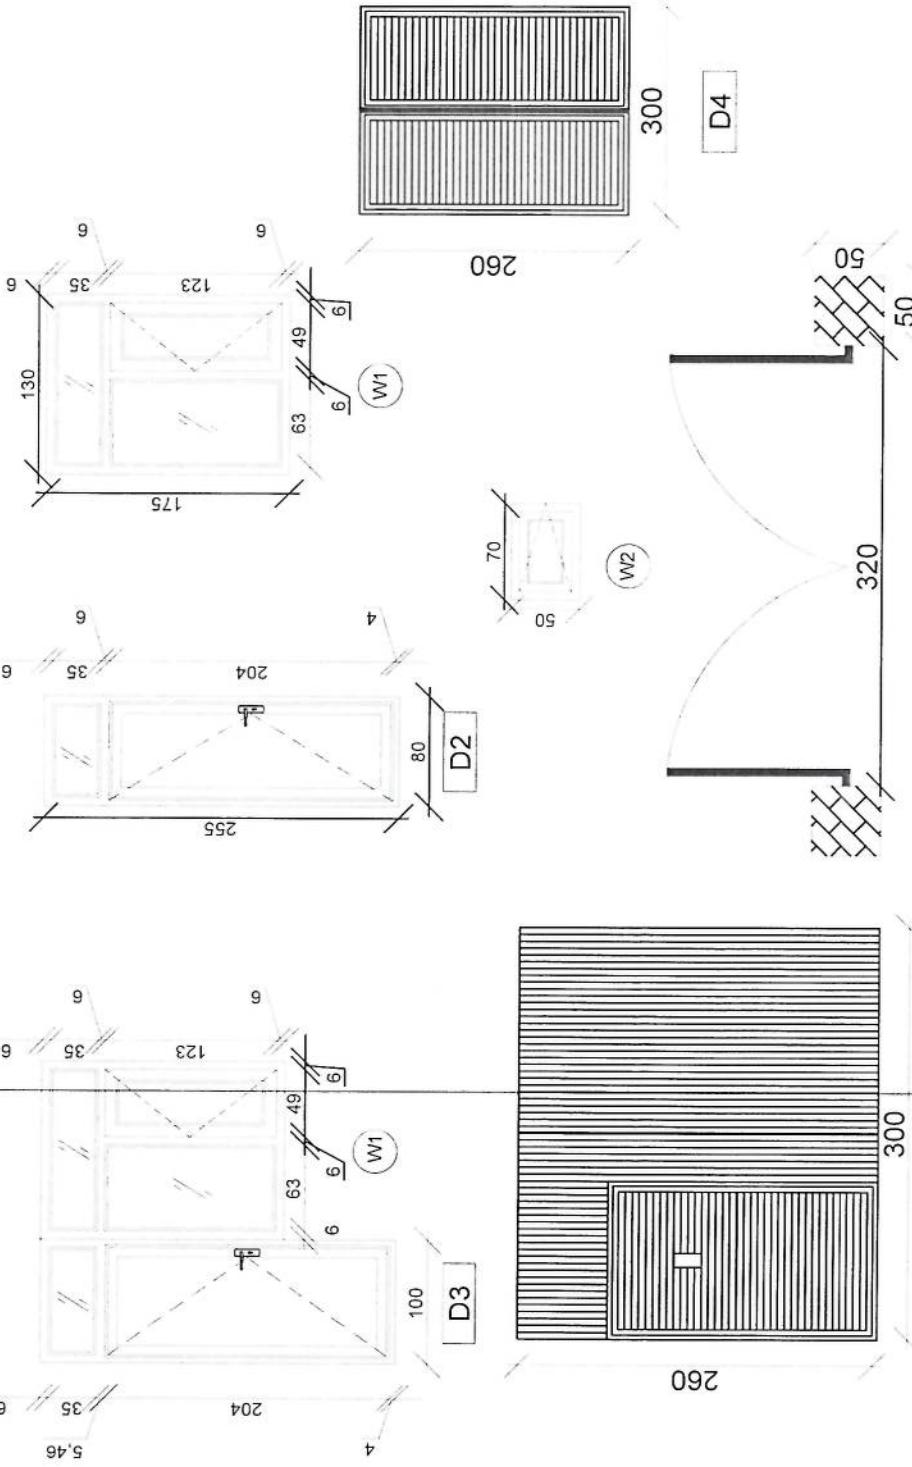

Doors And Windows Detail

PROJECT TITLE: PRO
CROSS SHEETS
DRAWING NUMBER: D1

DRAWING TITLE:
Doors And Windows Detail


DRAWN BY: Project Implementation Dept.
CHECKED BY: Project Implementation Dept.

APPROVED BY: Project Implementation Dept.
SCALE: 1:50 (A4)
ACTUAL DATE: 2014-07-01
ISSUE DATE: 2014-07-01
OWNER:

System Telecoms
سیستم تکلمسن

REVISION RECORD
Rev 1 Date - 2013-04-01
No 1 Rev 2
2 Rev 3
3 Rev 4
4 Rev 5

$\varnothing 12 @ 20\text{cm}$

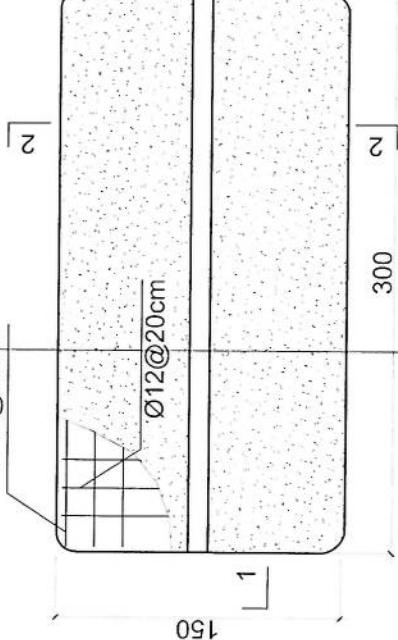


Notes:

1. The foundation is adopts reinforced concrete, the concrete is M20; (M20:compressive strength is 20N/mm²); the foundation lays on a 10cm thick crush stone pad;
2. Ø12; mild steel,rebars strength 210N/mm²
3. minimum concrete cover for rebar is 3.5cm,
4. All units are in cm
- 5.All edges of the Slab should be curve

$$N=16 \quad \varnothing 12\text{mm} @ 20\text{cm} L=1.63$$

$\varnothing 12 @ 20\text{cm}$

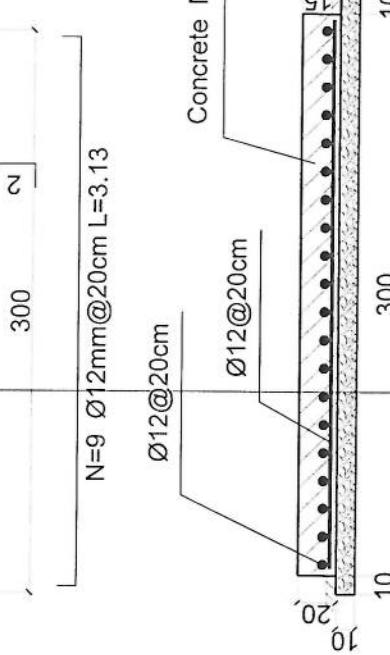

1-1 section

DRAWN BY: Project Implementation Det
CHECKED BY: Project Implementation Det

Outdoor BTS Foundation

APPROVED BY: Project Implementation Det
SCALE: 1:100 @ A3

ACTUAL DATE: Dec


ISSUE DATE: Dec

COPYRIGHT: Seven Telecoms

REVISION RECORD

REV NO: 1
DATE: 20/01/2013
BY: DR


LEGEND

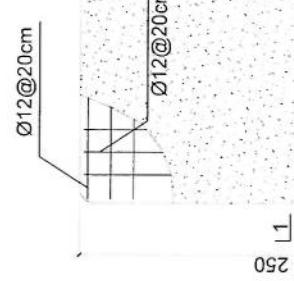

Notes:

1. The foundation is adopts reinforced concrete, the concrete is C20; (C20:compressive strength is 20N/mm²); the foundation lays on a 10cm thick crush stone pad;
2. Ø12: mild steel,rebars strength 210N/mm²
3. minimum concrete cover for rebar is 3.5cm,
4. All units are in cm
5. All edges of the Slab should be curve

N=26 Ø12mm@20cm L=2.63

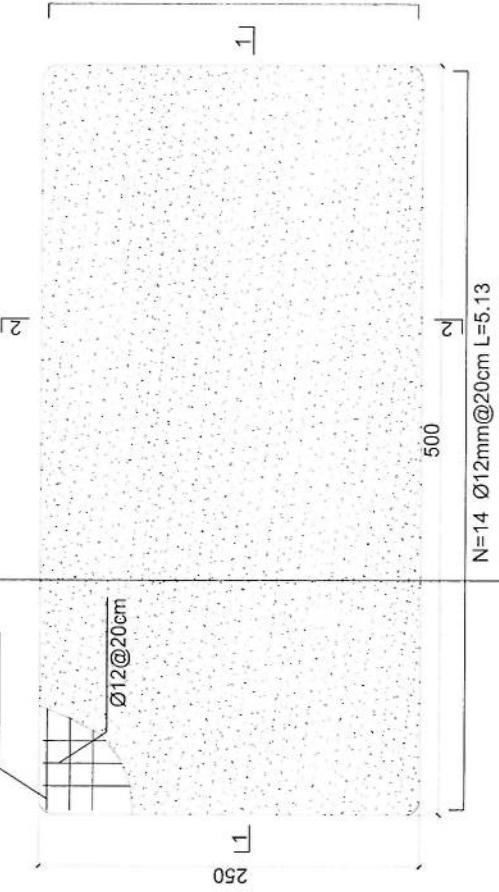

PROJECT TITLE: NO:

GSM SITES

DRAWING NO:

DRAWN BY:

Project Implementation Ctr

CHECKED BY:

Project Implementation Ctr

APPROVED BY:

Project Implementation Ctr

SCALE:

1:100 (2:4)


ACTUAL DATE:

OF

ISSUE DATE:

OWNER:

Salam Telecom
سالم تلکوم

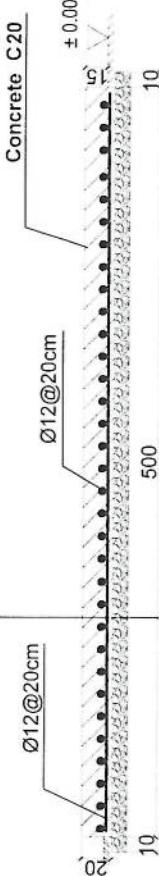Generator Foundation2-2 section1-1 sectionGenerator Foundation

REVISION RE-COF

REVISION NO. 1
DATE 24-10-2018
DESIGNER D-1

1


LEGEND:



use (100 x 100) 2mm thick channel



use (50 x 100) 2mm thick channel

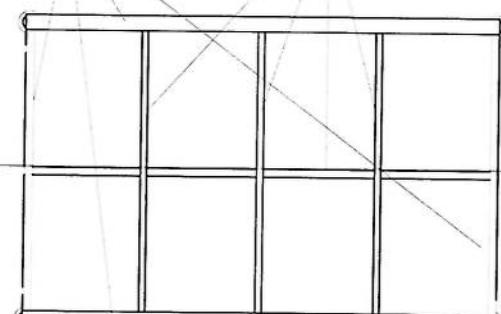

PROJECT NAME / NO.
GSA / SERIES
DESIGNER D-1
DRAWN BY
DRAFTSPECS

DRAWING NO. F
SHEET NO. 1

DRAWN BY
Project Implementation Dir.

CHECKED BY
Project Implementation Dir.


APPROVED BY
Project Implementation Dir.

SCALE: 1:100 & A3
ACTUAL DATE: D-1
ISSUE DATE:


OWNER

Systematic Documentation
www.Sistematis.com

24 Gage GI sheet
18mm water proof board

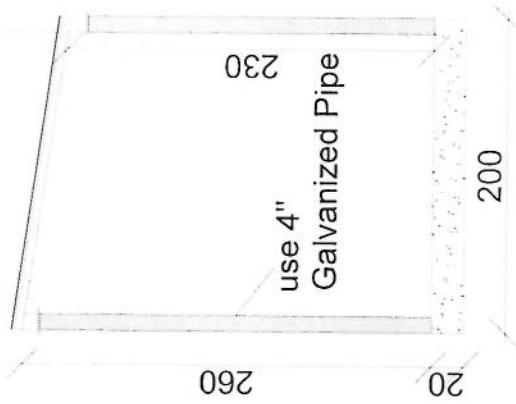

use 4"
Galvanized Pipe

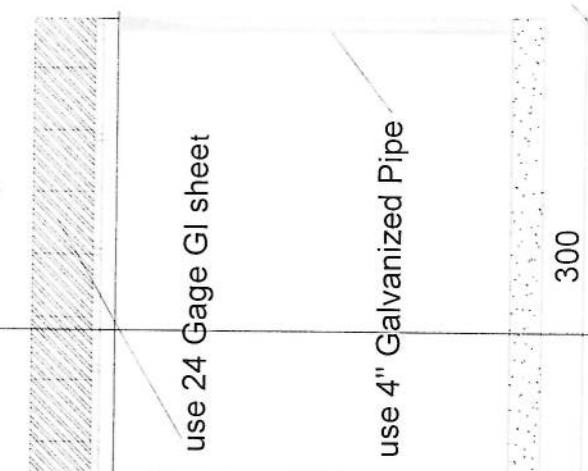

use 24 Gage GI sheet
use 4" Galvanized Pipe

Section BB

Section AA

GSM سایت های پروژه:

پیل مقدار

موضوع:

تاریخ:

مترتب: دیوار تندت تطبیق پروژه ها

| Total Budget / item | | | | | | NO. | |
|---------------------|-----------------|------------|------------|-----------|------------|-----------|---|
| Total Amount (AFS) | Unit Cost (AFS) | Total Qty. | Height (m) | Width (m) | Length (m) | Unit Item | Description |
| | | | | | | | توضیحات: هموار کاری و آعاده سازی ساحه برای کار ساختنی در نمون و پاک کاری ساحه از وجود مواد اضافی و غیر قابل استفاده مانند خاک و خاشک وغیره ، خاک های کنده شده و غیره ضایعات ملختنی باید به محل از قل تعیین شده اتفاق داده شود. قل از اغاز کار ساختنی ساحه باید کاملا هموار باشد براي اين منظور در صورت ضرورت کندکاری و پر کاری باید صورت گيرد |
| | | | | | | | کندکاری تهاب دیوارهای احاطه ای کار ساختنی زاویه 90 درجه الزامی بوده و برای جلوگیری از زبرش خاک و خاشک در داخل تهاب های کندکاری شده باید به فاصله دورتر جایجا شود. |
| 32.032 | 0.8 | 0.7 | 57.2 | m3 | 1 | | کندکاری تهاب اتفاق محفظه اتفاق جزانو و شنبلی: کندکاری تهاب های کندکاری شده باید به فاصله دورتر جایجا شود. |
| 10.808 | 0.8 | 0.7 | 19.3 | m3 | 1 | | کندکاری تهاب جزو اتفاق جزانو و شنبلی: کندکاری شده باید به فاصله دورتر جایجا شود. |
| 1.3 | 0.1 | 2.5 | 5.2 | m3 | 1 | | کندکاری تهاب جزو اتفاق جزانو و شنبلی: کندکاری شده باید به فاصله دورتر جایجا شود. |
| 0.544 | 0.1 | 1.7 | 3.2 | m3 | 1 | | کندکاری تهاب جزو اتفاق جزانو و شنبلی: کندکاری شده باید به فاصله دورتر جایجا شود. |
| 27.36 | | 0.70 | 45.6 | m2 | 1 | | تپک کاری ساحه کندکاری شده باید به نوع و چگونگی خاک و مطابق به هدایت انجینیر ساحه صورت گیرد. |
| 5.49 | | 0.70 | 19.3 | m2 | 1 | | استحکام ساله تپک کاری شده باید به نوع و چگونگی خاک و مطابق به هدایت انجینیر ساحه. |
| 14.04 | | 2.70 | 5.2 | m2 | 1 | | تپک کاری ساحه کندکاری شده باید به نوع و چگونگی خاک و مطابق به هدایت انجینیر ساحه صورت گیرد. |
| | | | | | | | تپک کاری تهاب جزو اتفاق جزانو و شنبلی: کندکاری شده باید به نوع و چگونگی خاک و مطابق به هدایت انجینیر ساحه صورت گیرد. |
| | | | | | | | تپک کاری تهاب جزو اتفاق جزانو و شنبلی: کندکاری شده باید به نوع و چگونگی خاک و مطابق به هدایت انجینیر ساحه صورت گیرد. |

استحکام ساله تپک کاری شده باید به نوع و چگونگی خاک و مطابق به هدایت انجینیر ساحه صورت گیرد.

استحکام ساله تپک کاری شده باید به نوع و چگونگی خاک و مطابق به هدایت انجینیر ساحه صورت گیرد.

| | | | | | | | | |
|--|--------|------|-------|-------|----|----|--|---|
| | 388.96 | 3.40 | 57.20 | m2 | 2 | 19 | هنگاف سنک کاری بیوار احاطه‌ی زیر با مساله ترکیب ۱:۳ صورت گرد و مرطوب نگهداشتن آن به مدت زمان حد اکثر ۲۸ روز و حداقل ۱۴ روز از این میباشد. | |
| | 19.30 | 0.50 | 19.30 | m2 | 2 | 20 | هنگاف سنک کاری اتفاق حفاظت و تشتاب: هنگاف کاری بیارد با مساله ترکیب ۱:۳ صورت گرد و مرطوب نگهداشتن آن به مدت زمان حد اکثر ۲۸ روز و حداقل ۱۴ روز از این میباشد. | |
| | 5.94 | 0.25 | 1.00 | 23.75 | m3 | 1 | 21 | هنگاف اتفاق حفاظت، اتفاق جزفا و تشتاب: پذیرای اتفاق حفاظت، ریگ، خاک، آب مخلوط گرد و سطح به سطح پیش کاری شود که ضخامت هر سطح آن بیشتر از ۳۰ سانتی متر باشد. همچنان ضخامت جعل بیارد از ۱۵ سانتی متر بیشتر باشد. |
| | 57.20 | | 57.20 | m | 1 | 22 | نمایه: خاردار بالا دیوار احاطه: سیم خاردار بالا در طول مسیر ثابت باشد و اندازه آن مطابق نقشه و دادهات انجیر مسلحه در نظر گرفته شود. نصب سیم خاردار با تمام اجزاء آن مانند پایه های گلزار شده ۲ شکل و غیره صورت گیرد. | |
| | 5.76 | 0.12 | 1.00 | 47.97 | m3 | 1 | 23 | کانکریت سیخ دار (RCC) برای پوشش اتفاق حفاظت اتفاق حفاظت و تشتاب: توضیحات: برای اتصال اتفاق گارد و تشتاب بیارد از کانکریت سیخ دار مارک $f_c=3000\text{psi}$ (211 kg/cm ²) استفاده شود. چوب پاک و نو برای قالب بندی و سمنت تازه و باکنیت همراه با ریگ و جعل تمیز و شسته شده برا کانکریت ریگی ضروری است. میخندنی آن مطابق به نقشه صورت گیرد. |
| | 2.50 | 0.20 | 2.50 | 5.00 | m3 | 1 | 24 | کانکریت سیخ دار (RCC) برای سلیب جعل انور و تائی قیل: توضیحات: برای اصله سلیب جعل انور بیارد از کانکریت سیخ دار مارک $f_c=3000\text{psi}$ (211 kg/cm ²) استفاده شود. چوب پاک و نو برای قالب بندی و سمنت تازه و باکنیت همراه با ریگ و جعل تمیز و شسته شده برا کانکریت ریگی ضروری است. میخندنی آن مطابق به نقشه صورت گیرد. حد اقل زمان برای انجیر ۱۴ روز و حداقل ۲۸ روز میباشد. |
| | 0.90 | 0.20 | 1.50 | 3.00 | m3 | 1 | 25 | کانکریت سیخ دار (RCC) برای سلیپ: توضیحات: براي اتصال سلیپ BTS براي اتصال شوهر چوب پاک با بیارد از کانکریت سیخ دار مارک $f_c=3000\text{psi}$ (211 kg/cm ²) استفاده شود. چوب پاک و نو برای قالب بندی و سمنت تازه و باکنیت همراه با ریگ و جعل تمیز و شسته شده برا کانکریت ریگی ضروری است. میخندنی آن مطابق به نقشه صورت گیرد. حد اقل زمان برای انجیر ۱۴ روز و حداقل ۲۸ روز میباشد. |
| | 47.97 | 1.00 | 47.97 | m2 | 1 | 26 | کانکریت سیخ دار (RCC) برای پوشش: توضیحات: فرم فلزی ساخت و نصب سلیه بان برای پوشش آهن چلر گچ ۲۴ و استعمال ضد زنگ با تمام بسته پایه های و چوب های و سلیپ مواد مورد ضرورت با پوشش آهن نظر به نقصه و چگونگی ایجادات ساخوی صورت گیرد. چنین، ناوه شامل این مورد بوده و ابعاد و مشخصات آن نظر به نقصه و چگونگی ایجادات ساخوی صورت گیرد. چنین، ناوه آب، عایق کاری، استعمال نهد در جاهای مورد ضرورت، میخ و غیره با جرای کار کامل. | |
| | 51.48 | 0.90 | 1.00 | 57.20 | m2 | 1 | 27 | ایروگام برای اتفاق حفاظت اتفاق حفاظت و تشتاب: توضیحات: ایروگام با کیفیت عالی بیارد بالا با استعمال شود. |
| | 53.72 | 1.00 | 1.00 | 53.72 | m2 | 1 | 28 | پلاست سطح داخلی و بیرونی پیک دیوارهای احاطه: توضیحات: پلاست سطح داخلی و بیرونی پیک دیوارهای احاطه: صخامت پلاست بیارد می متر در نظر گفته شود و از ترکیب ۱:۴ سمنت، ریگ و مساله استفاده شود و سطح خوبی آن بیارد صاف باشد و برای ریگ مساعد باشد. مرطوب نگهداشتن و ایاری آن بیارد حداقل ۱۴ روز و حد اکثر ۲۸ روز صورت گیرد. از ریگ پاک و شسته شده و سمنت تازه و آب پاک در ترکیب مساله آن استفاده شود. |

۱۷

پلاست سطح داخلی و بیرونی دیوارهای اتفاق حفاظت و تشتاب: توضیحات: پلاست سطح داخلی و بیرونی پیک دیوارهای احاطه: صخامت پلاست بیارد می متر در نظر گفته شود و از ترکیب ۱:۴ سمنت، ریگ و مساله استفاده شود و سطح خوبی آن بیارد صاف باشد و برای ریگ مساعد باشد. مرطوب نگهداشتن و ایاری آن بیارد حداقل ۱۴ روز و حد اکثر ۲۸ روز صورت گیرد. از ریگ پاک و شسته شده و سمنت تازه و آب پاک در ترکیب مساله آن استفاده شود.

نهایی آن بیارد صاف باشد و برای ریگ مساعد باشد. مرطوب نگهداشتن و ایاری آن بیارد حداقل ۱۴ روز و حد اکثر ۲۸ روز صورت گیرد. از ریگ پاک و شسته شده و سمنت تازه و آب پاک در ترکیب مساله آن استفاده شود.

| | | | | | | | |
|----|--|---|-------|--------|-----|----|--|
| | | | | | | | |
| 30 | پلستر چت اتاق محفظه و تشنبل: | ضخامت: 15 متری در نظر گرفته شود و از ترکیب 1:4 سمنت، ریگ و مسلاه استفاده شود و سطح نهایی ان پلستر باید 15 متری متر در نظر گرفته شود و برای رنگ مصالع باشد. هر طوب تکه اشتن و آبیاری آن باید حداقل 14 روز و ده اکثر روز صورت گیرد. از رنگ پاک و شسته شده و سمعنث تازه و آب پاک در ترکیب مساله آن استفاده شود. | 1.00 | 11.25 | m2 | 1 | |
| 28 | توضیحات: نصب کلکین های جویی برای اتاق محفظه، اتاق چنرالور و تشنبل: | توضیحات: نصب کلکین جویی پک جداره (پک شیشه بین) رنگ شده که اندازه آن در نقشه ها موجود است باید انجام شود: از جوب خشک روسی باید آن منظور کار گرفته شود و رنگ روغنی سفید برای جلوگیری از فرسایش زود مواد مورد استفاده: رس ان صورت گیرد و هچنان لفک مستقیمه چیزی و سلیر مورد ضرورت آن در نظر گرفته شود. | 1.00 | 9.20 | m2 | 1 | |
| 31 | توضیحات: نصب دروازه های جویی برای اتاق محفظه و تشنبل: | توضیحات: نصب دروازه های جویی که ضد زنگ، رنگ، مستقیم و قفل و غیره افزار مربوطه آن نیز شامل میباشد و ابعاد نمروزه چوبی با فرم اهنی که ضد زنگ، رنگ، مستقیم و قفل و غیره افزار مربوطه آن نیز شامل میباشد و مساند خصوصیات آن باید از روی نقشه و سامانه کاری تعیین گردد. توضیحات: نصب دروازه های جوب روسی خشک و قلاب دسترس ندر افغانستان استفاده به عمل آید. ضخامت و سلیر آن باید با نقشه مطابق داشته باشد. رنگ اندکی و اخیری، مستقیم و قفل و غیره و سلیر مربوطه آن باید درای کیفیت مرغوب باشد. | 1.00 | 4.05 | m2 | 1 | |
| 32 | توضیحات: نصب دروازه فلزی برای چنرالور و ورودی اصلی سلیمان: | توضیحات: نصب دروازه بزرگ ظلی که شامل نست گیر، قفل، چیزی و غیره افزار مورد ضرورت همچنان استعمال ضد زنگ و رنگ نهایی و کار تمام میگردد. ابعاد و محل نصب آن باید مطابق به نقشه صورت گیرد. توضیحات: نصب دروازه بزرگ ظلی که شامل نست گیر، قفل، چیزی و غیره افزار مورد استفاده: باید مول مورد استفاده گردد. ضخامت آن باید 2 متری متر در نظر گرفته شود و رنگ اخن روسي موجود در افغانستان در ساخت آن استفاده گردد. ضخامت آن باید 2 متری متر در نظر گرفته شود. دخنسری همراه با ضد زنگ و سلیر و سلیل مانند قفل، مستقیم و غیره در آن در نظر گرفته شود. | 2.50 | 4.50 | m2 | 1 | |
| 33 | توضیحات: هموار: | توضیحات: هموار: | 1.00 | 2.50 | m2 | 1 | |
| 34 | جغل (Crush aggregate) برای حوالی سایت: | جغل (Crush aggregate) برای حوالی سایت: | 1.00 | 157.00 | m3 | 1 | |
| 35 | توضیحات: رنگ: | توضیحات: رنگ: | 38.60 | 19.30 | m2 | 2 | |
| 36 | توضیحات: نصب: | توضیحات: نصب: | 1.00 | 1.00 | PCS | 1 | |
| 37 | اعمار چاه فاضلاب برای تشنبل: | اعمار چاه فاضلاب برای تشنبل: | 1.00 | 1.00 | PCS | 1 | |
| 38 | تعداد هسته: محدود (یک تار) | تعداد هسته: محدود (یک تار) | 22.00 | 22 | m | 22 | |

[Signature]

تل: ۰۷۰ + ساخ و نصواری، بیله

سلیمان مقطع: ۲.۵ متر مربع

رنگ: آبی

| | | | | | |
|-------|--|-----|---|----|-----------|
| | | | | | مواد مورد |
| 40.00 | | | m | 40 | |
| 5.00 | | pcs | 5 | | |
| 3.00 | | pcs | 3 | | مواد مورد |
| 5.00 | | pcs | 5 | | مواد مورد |
| 1.00 | | pcs | 1 | | مواد مورد |

تَهْبِيَه وَنَصْبُ لَبَنِ بُرْقِ بَرَائِي سَاكِتَهَايِي اَتَقِيَّهِي مَحَافِظَهِ:
اسْتَقَادَهِ: وَالْمَسِّ عَلَيْهِ كَارِي شَدَهِ
تَعْدَاد هَسْتَهِ: مَطْرَد (يَكْ تَنَّا)
سَانِرْ سَقْطَهِ: 2.5 مَلَى مَذَرْ مَرْبِيع
رَنْجَ: أَلْبَيْ + سَرْخَ وَنَصْوَارِي هَسْيَاهِ
رَنْجَ: وَنَصْبَ سَوْرِيَّهِ:
تَهْبِيَه وَنَصْبَ سَوْرِيَّهِ:
مَوَاد مَورَد اَسْتَقَادَهِ بَسْوَرِيَّهِ يَكْ دَكَهِهِ بَيِّ 20 اَمِيرِهِ كَهِ تَشَامِ اِفْزَارِ الْأَلَاتِ وَبَسْتَهِ بَنْدَهِهِي آنِ شَامِلِ بَلَشَدِ.
تَهْبِيَه وَنَصْبَ سَاكِتَهِ:
اسْتَقَادَهِ بَسْكَتِهِ 20 اَمِيرِهِ كَهِ تَشَامِ اِفْزَارِ الْأَلَاتِ وَبَسْتَهِ بَنْدَهِهِي آنِ شَامِلِ بَلَشَدِ.
تَهْبِيَه وَنَصْبَ لَبَنِ بُرْقِ بَرَائِي اَطَاقِهِ لَهَبَهِنِ وَحَوْلَيْهِ:
اسْتَقَادَهِ: جَرَاعَهَهِي سَطَحَهِ وَبَنْوَارِي كَبِيْهِ بَهِ هَرِ تَيْبَهِ معَهِ تَشَامِ بَرْزَهِ جَاتِ وَصَلِ كَنْنَهِهِي مَرْبُوطَهِ
تَهْبِيَه وَنَصْبَ فَلَوْزِ بَلَكِشِ:
اسْتَقَادَهِ: بَهِ عَدَد سَرْكَتِ بَرْيَكَرِ (PCS 63A/AC and 1 PCS 16A/AC 2) معَهِ تَشَامِ بَرْزَهِ جَاتِ وَصَلِ كَنْنَهِهِي مَرْبُوطَهِ
كَنْنَهِهِي مَرْبُوطَهِ: فَيْوَزِ بَلَكِشِ بَلَدِ دَاخِلِ شَلَنْرَوِي اَطَاقِهِ جَنَرْ تَوْرِ نَصْبَ گَرَدِ.

Grand Total

تآور و تهدیب تآور

| تآور و تهداب تآور | | | | | | | |
|-------------------|-------|------|------|------|-----|---|----|
| | 1.00 | | | | 1.5 | 1 | 44 |
| | 61.20 | 1.70 | 6.00 | 6.00 | m3 | 1 | 45 |
| | 27.04 | | 5.20 | 5.20 | m2 | 1 | 46 |
| | 3.60 | 0.10 | 6.00 | 6.00 | m3 | 1 | 47 |
| | 1.37 | 2.80 | 0.70 | 0.70 | m3 | 1 | 48 |
| | 16.37 | 0.40 | 5.90 | 5.90 | m3 | 1 | 49 |
| | 32.45 | 1.20 | 5.20 | 5.20 | m3 | 1 | 50 |

مشخصات تاور 30 متره (Greenfield)


- 1 نوعیت تاور: Greenfield
- 2 ارتفاع تاور: 30 متر
- 3 وزن تاور: 5004 Kg
- 4 مقاومت در مقابل وزش باد 160 کیلومتر در فی ساعت.
- 5 گالوانیزه شده به معیار EN ISON 1461
- 6 دارای زینه در قسمت وسط و قفسچه های محافظه در 20 و 25 متری. 400mm
- 7 ارایه سکیج تفصیلی طرح و دیزاین تاور.
- 8 ارت با مقاومت پایینتر از سه او姆 (Ω).
- 9 سه عدد برآکت برای نصب آنتن های GSM و دو عدد برآکت برای آنتن مایکروویف.
- 10 چراغ ترافیک و آله ضد رعد و برق در بالای تاور.

| | |
|------------------------------------|---|
| - Steel Sections Strength: | ASTM A572 – Grade 50 / EN 10025 S355JR |
| - Bolts Strength: | 8.8 ISO898-1 |
| - Bolts Tensile Ultimate Strength: | 800 MPa |
| - Bolts Tensile yield Strength: | 640 MPa |
| - Galvanization: | Hat- galvanized, ASTM A-123 (75 microns) |
| - Weather Proofing: | Paint coating (white and red) |
| - Ladder and Resting Area: | Ladder to the top and resting for every tower due to the height |
| - Structural Steel Code: | AISC 360-10 |



LIST OF DRAWINGS


1.- TWR30SD-01
TWR30SD-02
TOWER DETAILS (BLOCK 1)
TWR30SD-03
TOWER DETAILS (BLOCK 2)
TWR30SD-04
TOWER DETAILS (BLOCK 3)
TWR30SD-05
TOWER DETAILS (BLOCK 4)
TWR30SD-06
TOWER DETAILS (BLOCK 5)
TWR30SD-07
TOWER DETAILS (BLOCK 6) (SH 1 OF 2)
TWR30SD-08
TOWER DETAILS (BLOCK 6) (SH 2 OF 2)
LADDER DETAILS
TWR30SD-09
TWR30SD-10
BASE PLATE & TEMPLATE DETAILS
TWR30SD-11
ELECTRICAL AND EARTHING DETAILS
TWR30SD-12
TYPICAL ANTENNA SUPPORTS
TWR30SD-FD01
RAFT FOUNDATION DETAILS

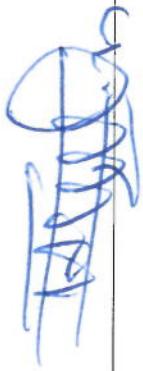


NOTES

1. FOR NOTES REFER DMC 01




[Handwritten signature]

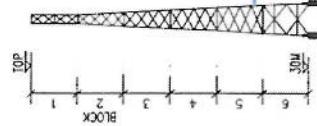

TYP_PACKING_DETAIL

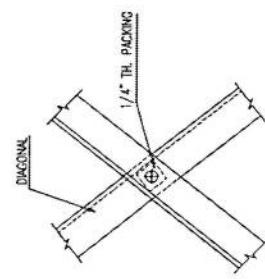


TOWER ELEVATION (BLOCK-2)

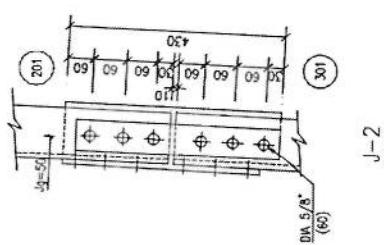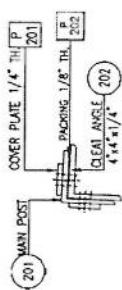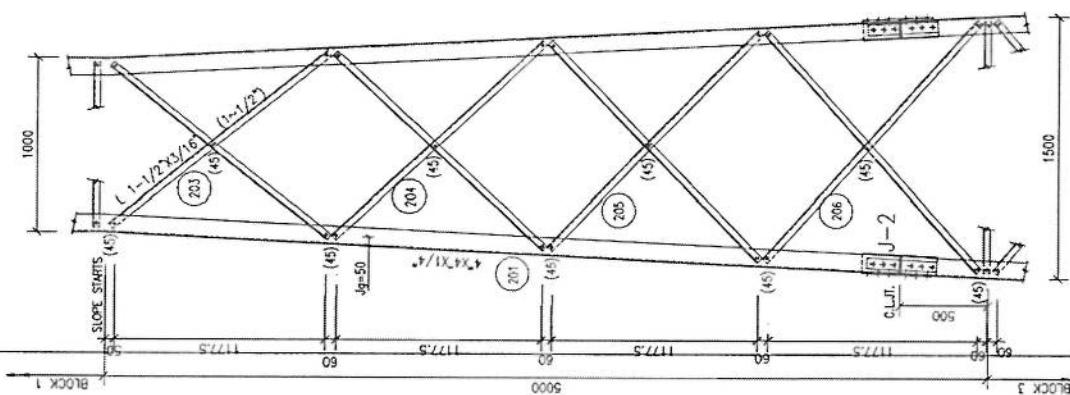


NOTES

1. FOR NOTES REFER Dwg 01
2. FOR LADDER DETAILS REFER Dwg 11
3. FOR BASE & TEMPLATE DETAILS REFER Dwg 12

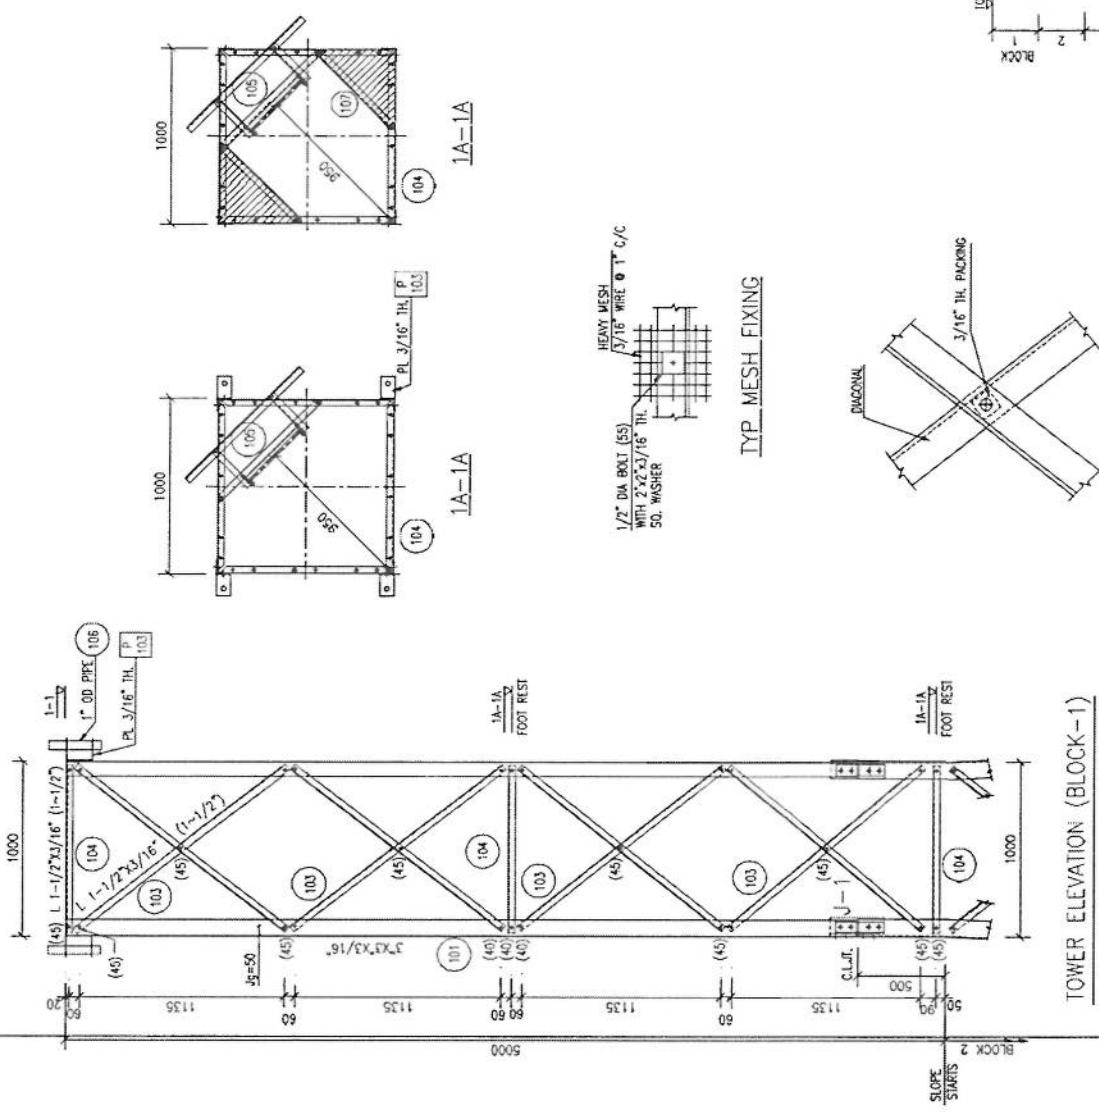



TYP MESH FIXING

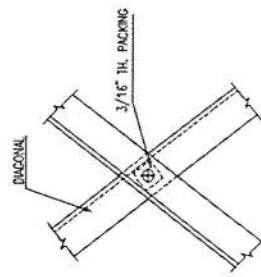


TYP PACKING DETAIL




TOWER ELEVATION (BLOCK-1)

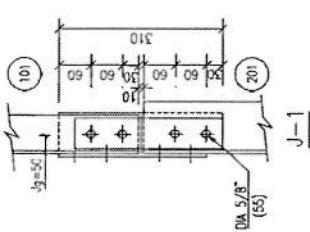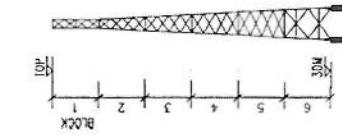


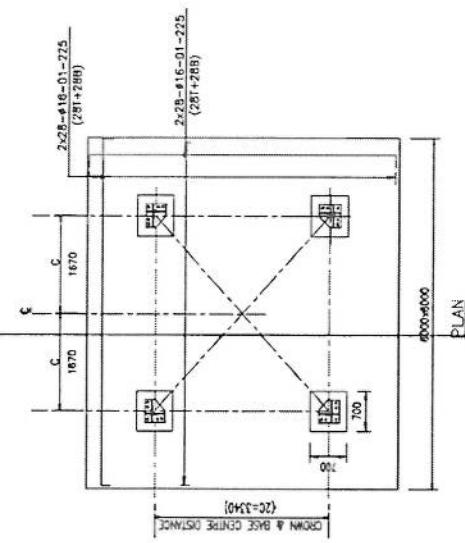


ANCHOR BOLT DETAILS

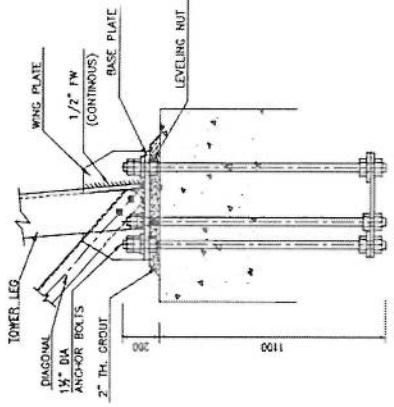


PLAN

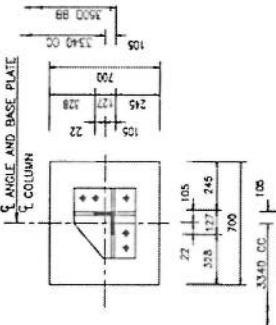

ANGLE BASE DETAIL

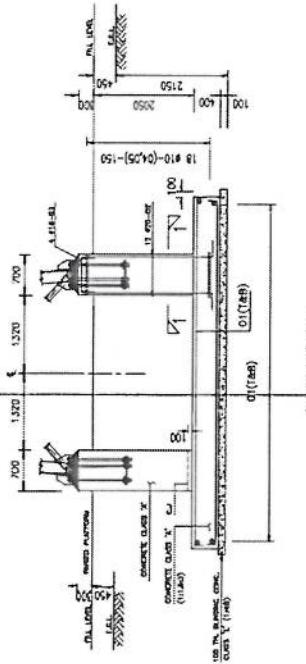

ELEVATION

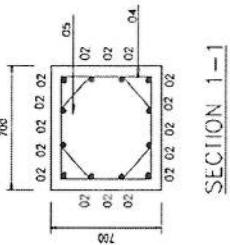

SECTION 1-1


BAR BENDING SCHEDULE

| MK | SIZE (MM) | NO | CUT LENGTH (MM) | SHAPE | WEIGHT (KG) |
|------|-----------|-----|-----------------|-------------|-------------|
| 01 | Φ 16 | 112 | 6300 | Ø 16 | 1114 |
| 02 | Φ 20 | 48 | 2900 | Ø 20 | 344 |
| 03 | Φ 16 | 16 | 1180 | Ø 16 | 30 |
| 04 | Φ 10 | 72 | 2600 | Ø 10 | 116 |
| 05 | Φ 10 | 72 | 2340 | Ø 10 | 104 |
| CHAR | Φ 16 | 12 | 1370 | 250x250x250 | 26 |
| | | | | | 1734 |

WING PLATE

NOTES


1. DESIGN CRITERIA.
 - 1.1 WIND VELOCITY = 180 KPH WITH 1/2° RADIAL ICE.
 - 1.2 WIND LOADS AS PER ANSI/TIA/TIA-222-F
 - 1.3 TOWER HAS BEEN DESIGNED FOR FOLLOWING ANTENNA LOADINGS:
-10 SON, ANTENNA AREA EVENLY DISTRIBUTED ALONG TOP 10M.
2. FABRICATION, GALVANIZING, PAINTING AND ERECTION SHALL BE IN ACCORDANCE WITH AISC SPECIFICATIONS.
3. ALL COMPONENTS SHALL BE HOT DIP GALVANIZED IN ACCORDANCE WITH ASTM A173. GALVANIZATION THICKNESS SHALL NOT BE LESS THAN 90 MICRONS.
4. ALL COMPONENTS SHALL BE PAINTED WITH 1 COAT OF WASH PRIMER AND 2 COATS OF ENAMEL PAINT IN SPECIFIED COLOUR.
5. TOWER ANCHOR BOLTS SHALL BE EMBEDDED TRULY ALIGNED AND LEVELLED WITH THE HELP OF BASE SETTING TEMPA-TITE.
6. MATERIAL.
 - 3.1 TOWER STRUCTURE SHALL BE ASTM A36 OR EQUIVALENT.
 - 3.2 BOLTS (GALVANIZED) SHALL BE ISO GRADE 5.6 OR EQUIVALENT.
 - 3.3 WELDING ELECTRODES SHALL BE E 60 XX.

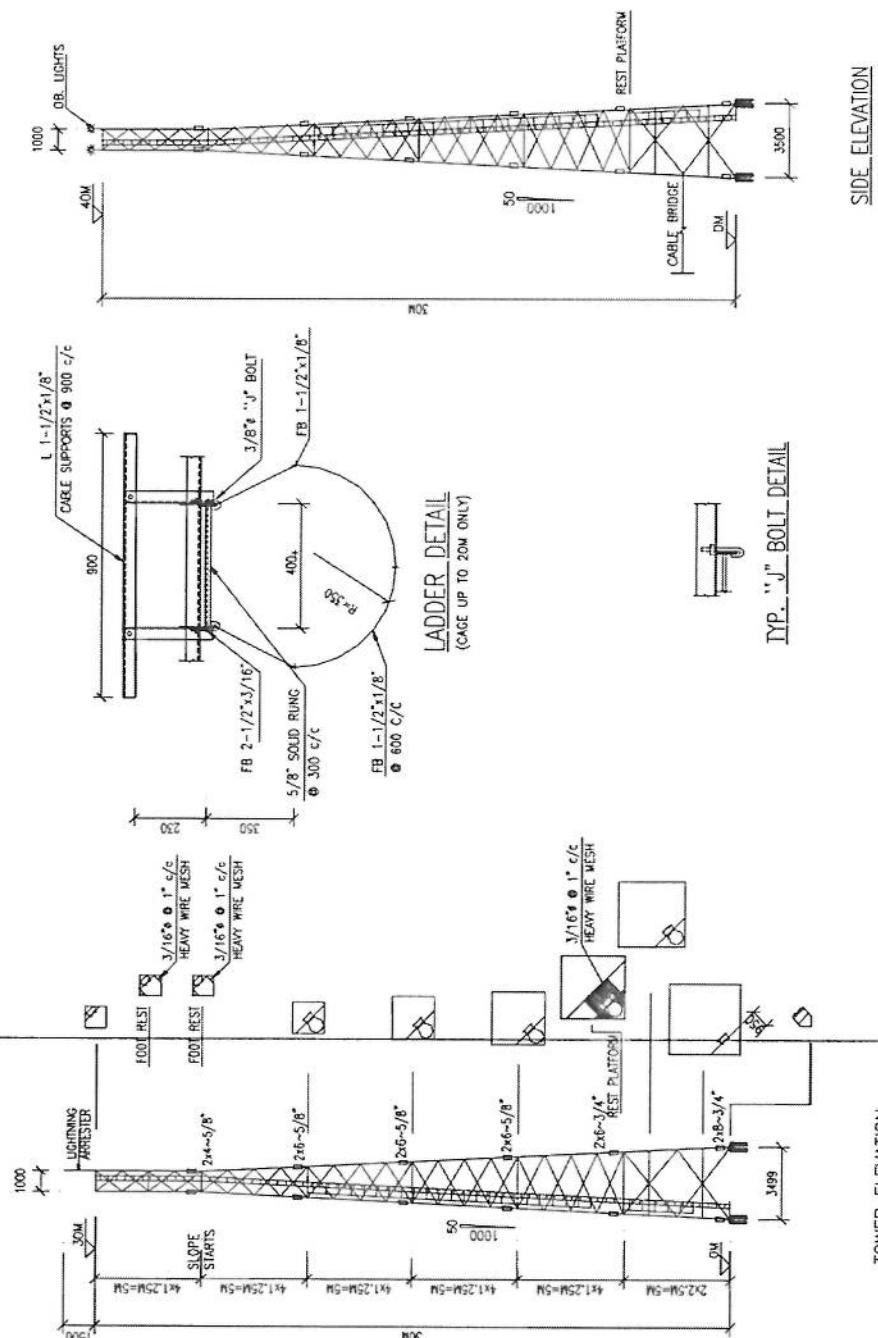


| PAINITING | RED | WHITE | RED | WHITE | RED |
|-------------|--------------------------------------|-------------------------|------------------------|-------------|-------------------------|
| LIGHNING | | | | | LCA/DUOCHMING STANDARD. |
| BLOKS | 6 | 5 | 4 | 3 | 2 |
| HORIZONTALS | L 1-3/4x3/16" (1~1/2") | L 1-3/4x3/16" (1~1/2") | L 1-1/2x3/16" (1~1/2") | | |
| DIAGONALS | L 2-1/2x3/16" L 2-3/4x3/16" (1~1/2") | L 1-3/4x3/8" L 4x4x3/8" | L 1-1/2x3/16" (1~1/2") | L 3x3x3/16" | |
| LEGS | L 5x5x1/2" | L 5x5x3/8" | L 4x4x1/4" | L 3x3x3/16" | |

NOTES


1. FOR NOTES REFER Dwg 01.
2. ALL WELDS ARE $1/4"$ CONTINUOUS PW.

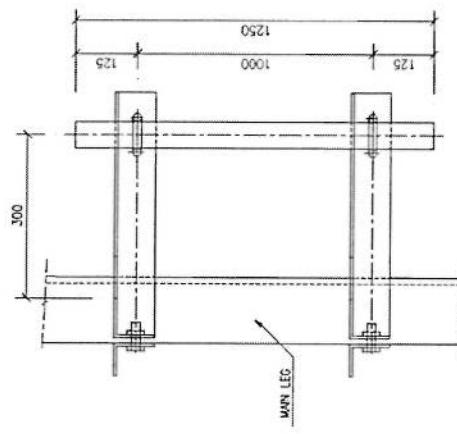

VIEW A

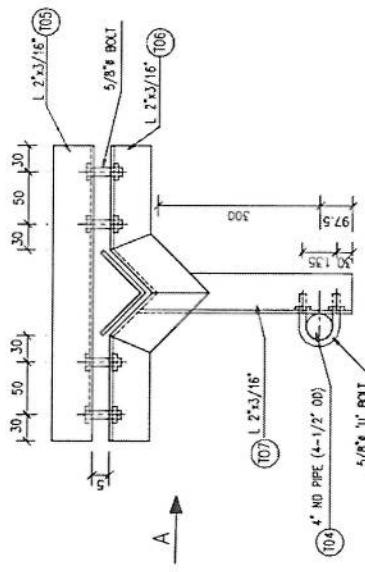

TYP M/W ANTENNA SUPPORT

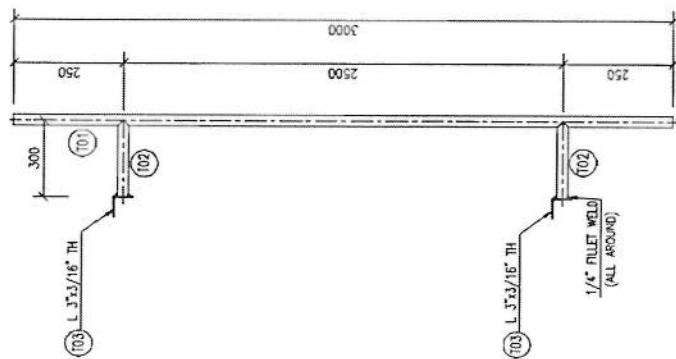

TYP GSM ANTENNA SUPPORT


[Handwritten signature]

NOTES



1. ALL FOUR LEGS AND STEEL LADDER OF THE TOWER SHALL BE INTERCONNECTED AND CONNECTED TO EARTH ELECTRODES WITH 50MM² COPPER STRAND.
2. ALL MATERIALS TO BE OF APPROVED QUALITY.
3. OB LIGHTS AT TOP SHALL BE PLACED ALONG DIAGONALLY OPPOSITE DIRECTIONS.
4. PHOTOELECTRIC SWITCH SHALL BE PROVIDED AT APPROVED LOCATION.

LEGEND



| SYMBOL | DESCRIPTION |
|-----------------------|---------------------------------|
| [square] | TESTING TERMINAL |
| [square] with a dot | OBSTRUCTION LIGHT |
| — | WIRING FOR LIGHTING (PAK CABLE) |
| —L—L— | LIGHTNING PROTECTION |
| —E— | EARTHING LEAD |
| [square] with a cross | ROD/PLATE TYPE EARTH ELECTRODE |

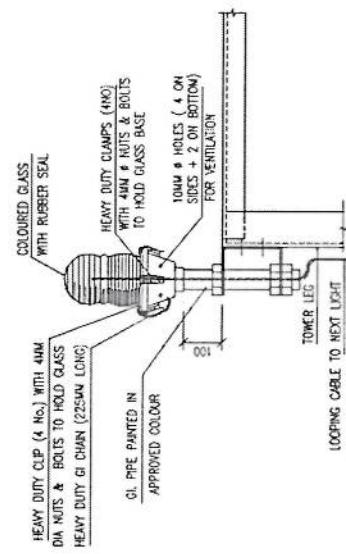


DETAIL-1
LIGHTNING ARRESTOR

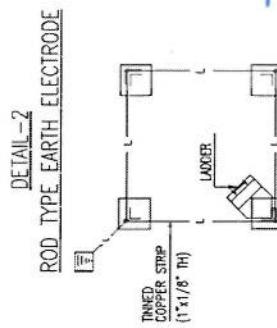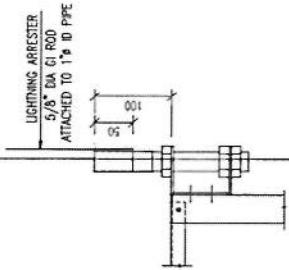

DETAIL-2
ROD TYPE EARTH ELECTRODE

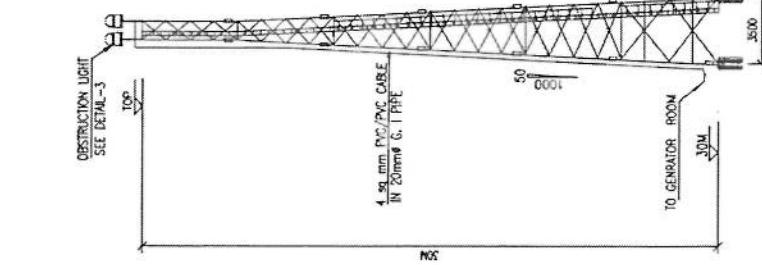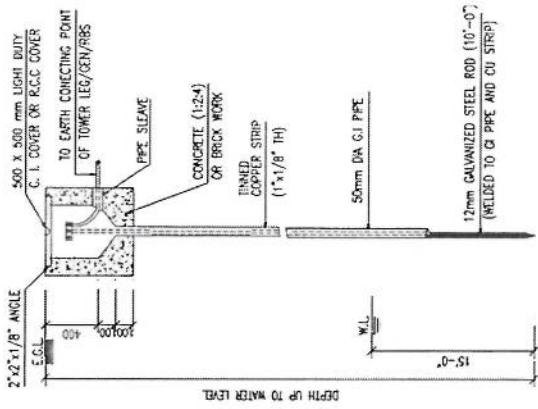

TOWER ELECTRICAL DETAILS

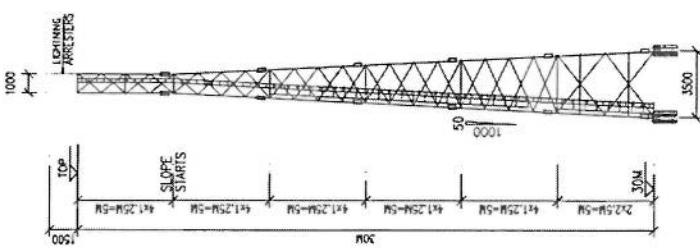


TOWER EARTHING DETAILS

EARTHING LAY-OUT PLAN

[Handwritten signature]

NOTE

1. FOR NOTES REFER Dwg 01.
2. STRUCTURAL STEEL SHALL BE ASTM A36.
3. ALL WELD ARE 1/4" PW (CONTINUOUS).
4. ALL BOLTS SHALL BE 1-1/2" DA AND HOLES 1-1/2" DA.


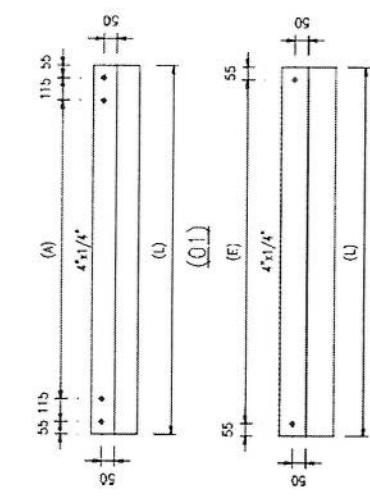


(02)




| HT. | WC. | SIZE | (A) | (E) | (L) | NO. |
|-----|-----|--------|------|------|------|-----|
| 304 | 01 | 4x1/4" | 2960 | --- | 3300 | 4 |
| 304 | 02 | 4x1/4" | --- | 5119 | 5229 | 1 |

| HT. | (A) | (B) | (C) | (D) | (E) | c/c OF BASE PL & COL |
|-----|------|------|------|------|------|----------------------|
| 30 | 2960 | 3500 | 3620 | 4950 | 5119 | 3290 |


PLAN

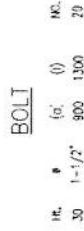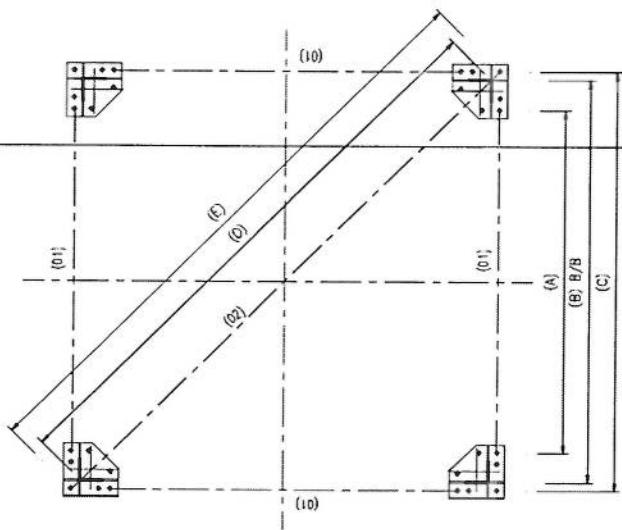

BOLT

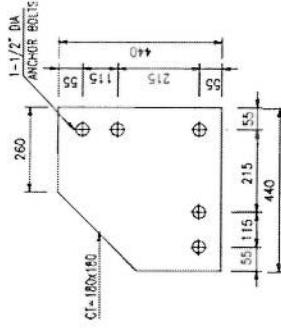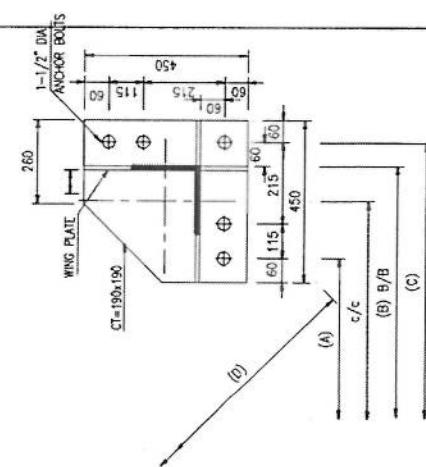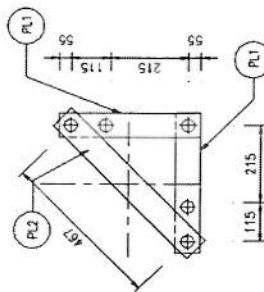TEMPLATE
(THICKNESS = 3/16" TH.)BASE PLATE PLAN
THICKNESS 30M = 1-1/2" TH.


ANCHOR PLATE PLAN

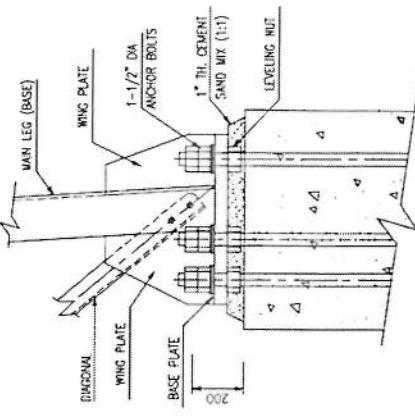






BASE PLATE ELEVATION

[Handwritten signature]

NOTE:
1. FOR NOTES REFER DWS 01 & 02.

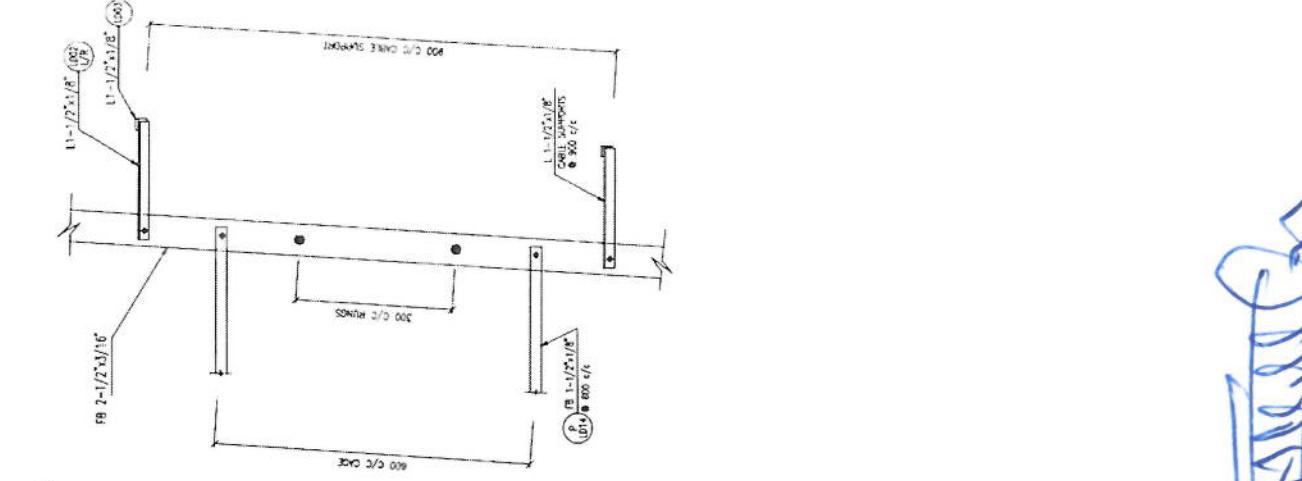


HARDWARE

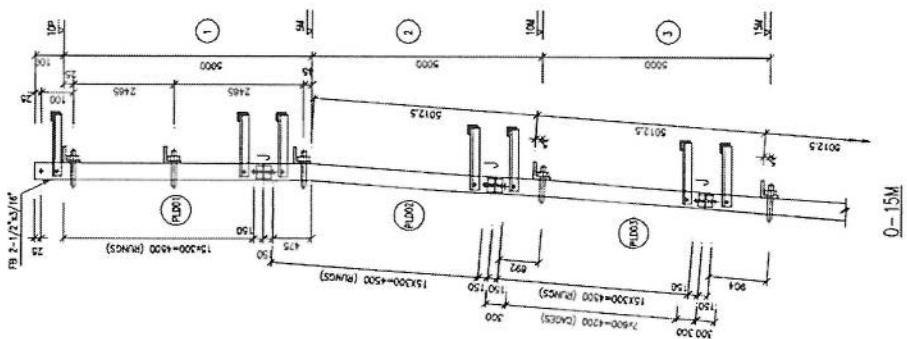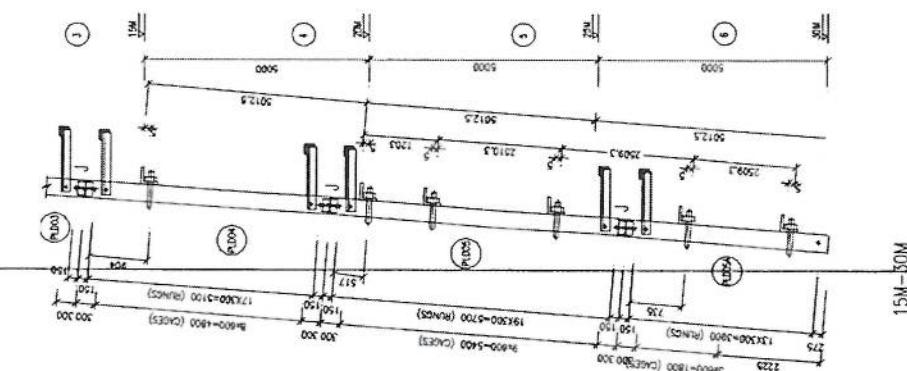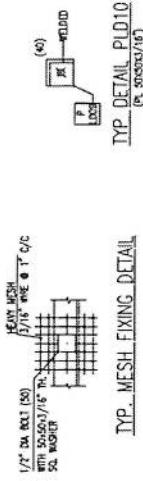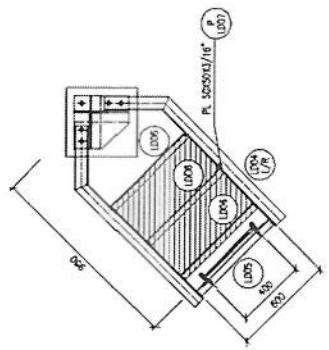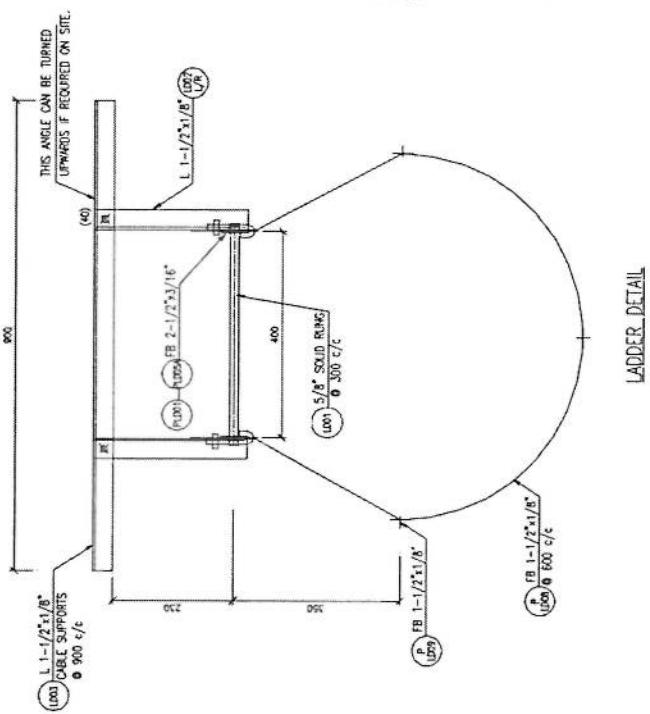


NOTES


1. FOR NOTES REFER DWG 01

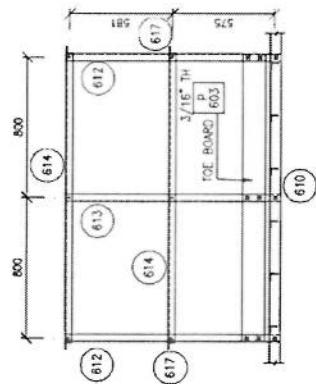

SECTION 1-1


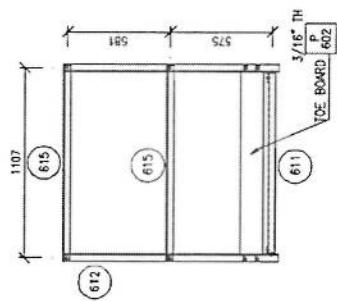


SECTION 2-2

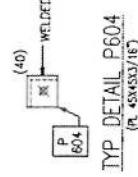

TYP. DETAIL P604
(in. 45X45X3/16)

TYP. MESH FIXING

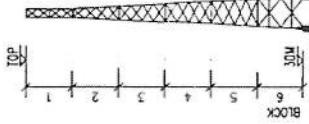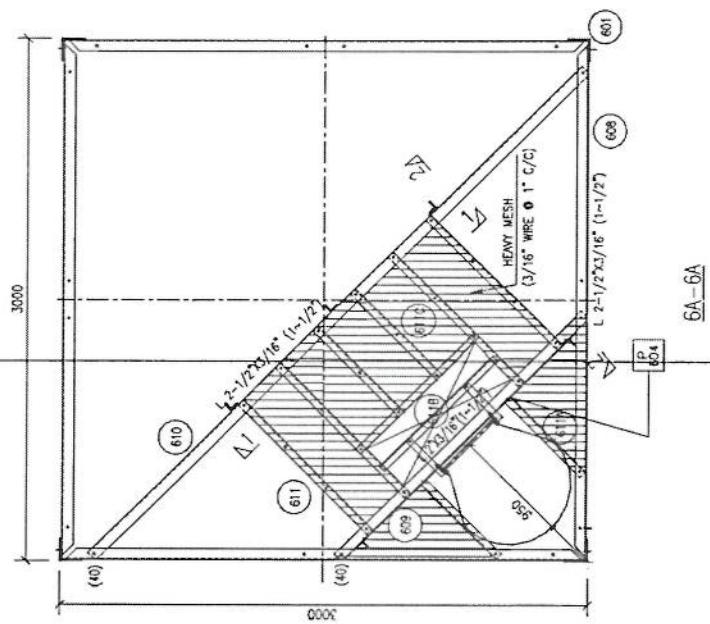


| PROJECT 30W GREEN FIELD TOWER IN AFGHANISTAN (STANDARD DUTY- 10 SQM) | | | | | |
|---|----------------|------------------|--------------------|------------------|----------------|
| TITLE TOWER DETAILS (BLOCK 6) (Sl. 2 Of 2) | | | | | |
| SCALE AS SHOWN | DRAWN BY HANIF | DESIGNED BY I.Z. | CHECKED BY A.Y.A.T | APPROVED BY J.Z. | DATE MAY. 2009 |
| DR. | | | | | |

REVISER
HANIF


NOTES

1. FOR NOTES REFER Dwg. 01





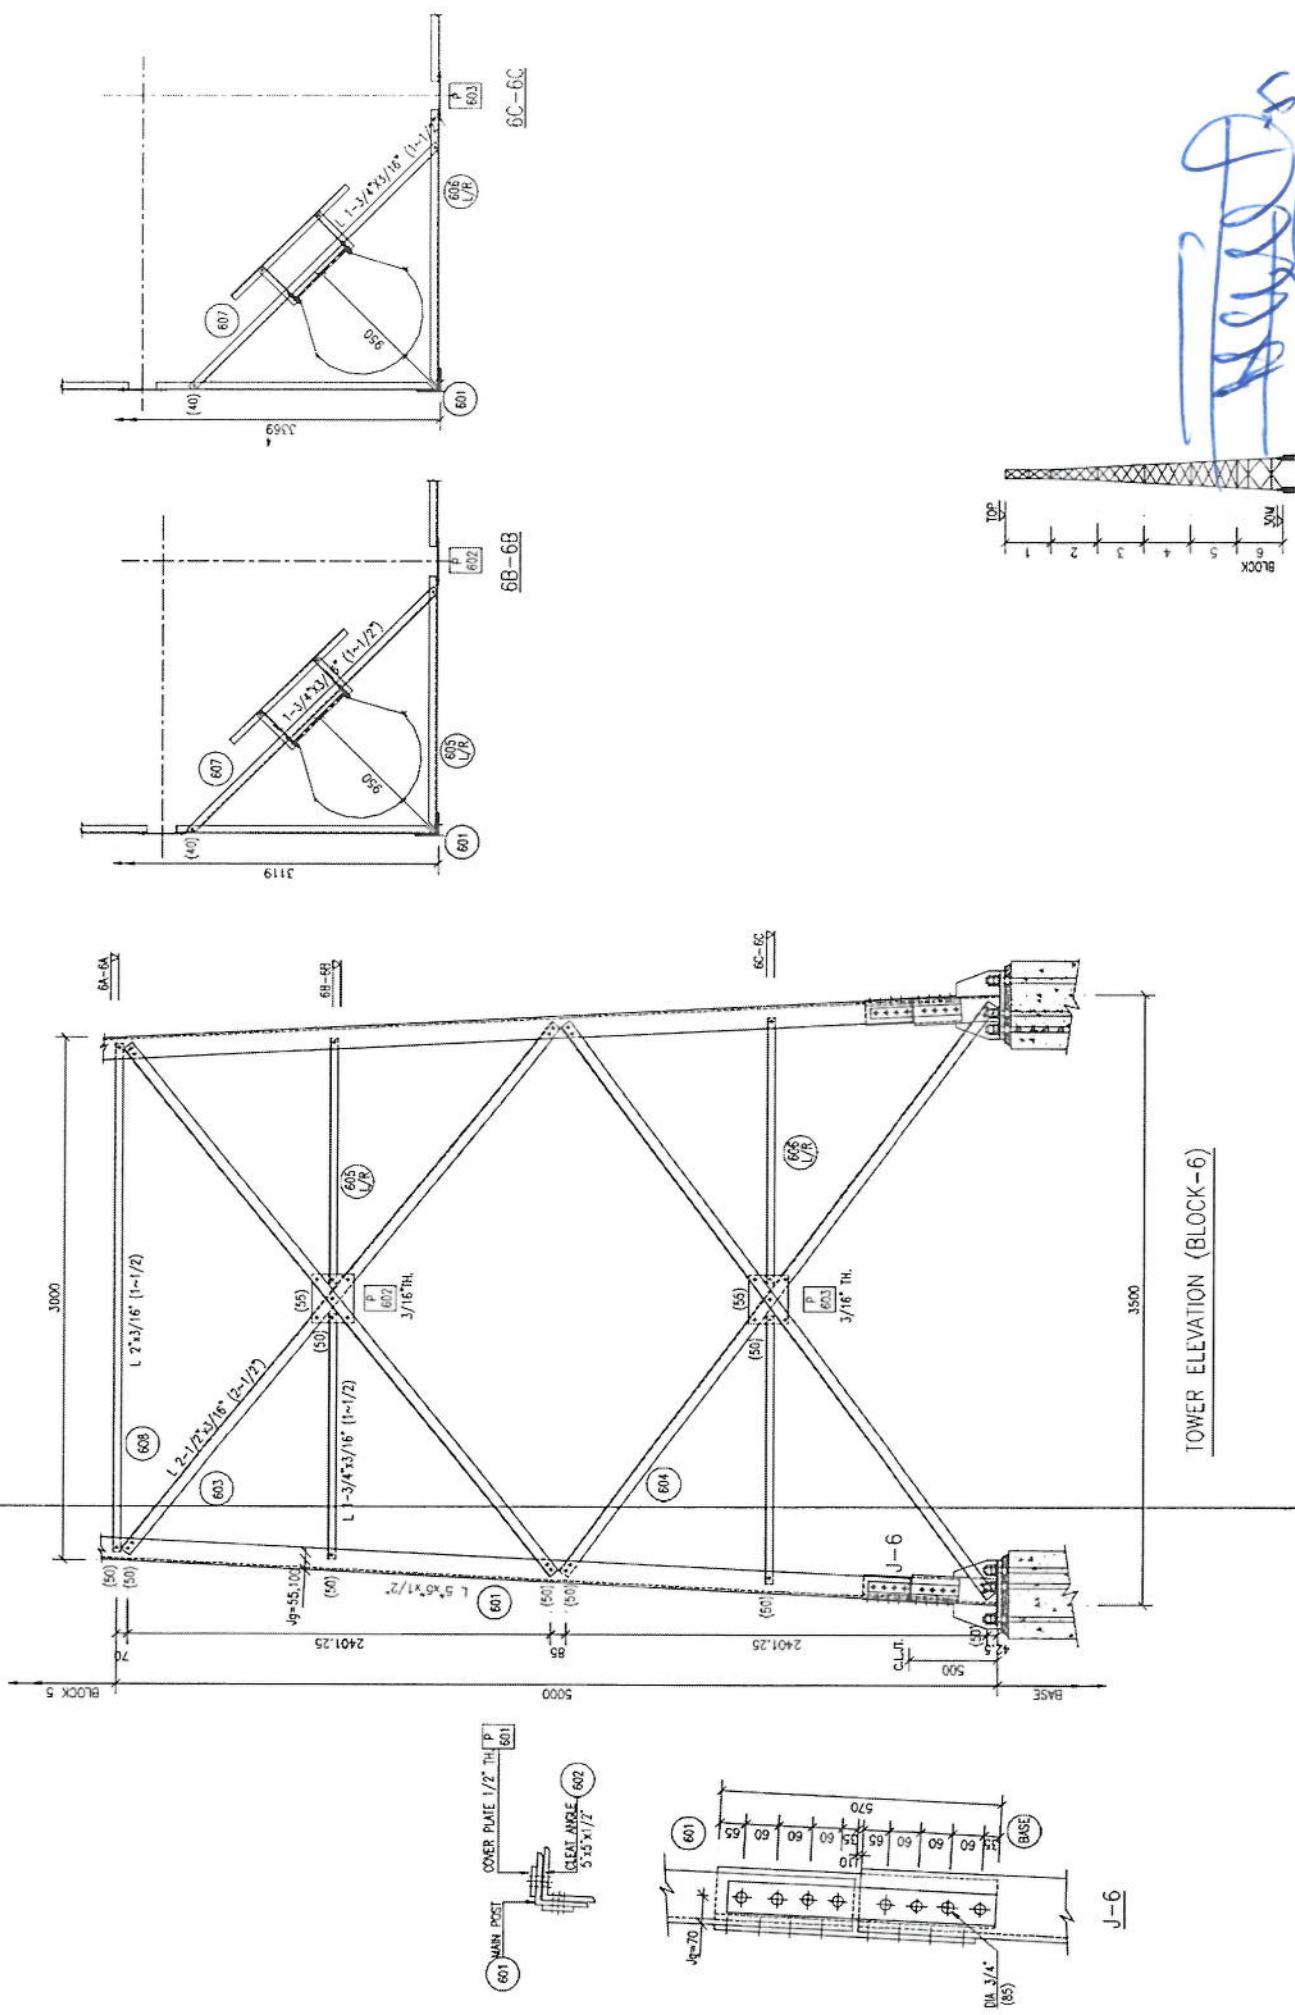


NOTES

1. FOR NOTES REFER DRAWING D1.




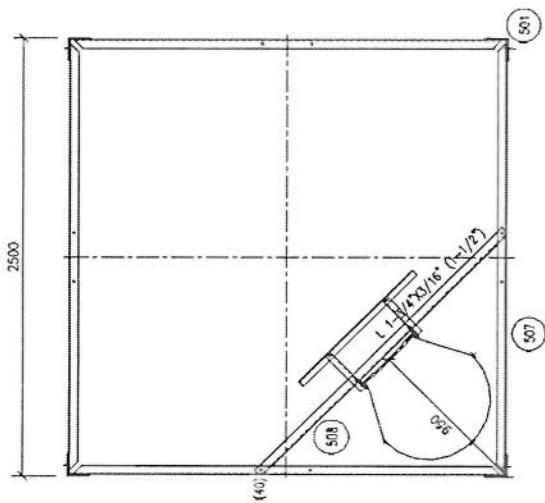


5-5

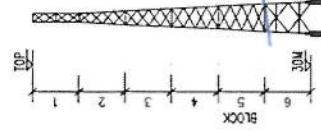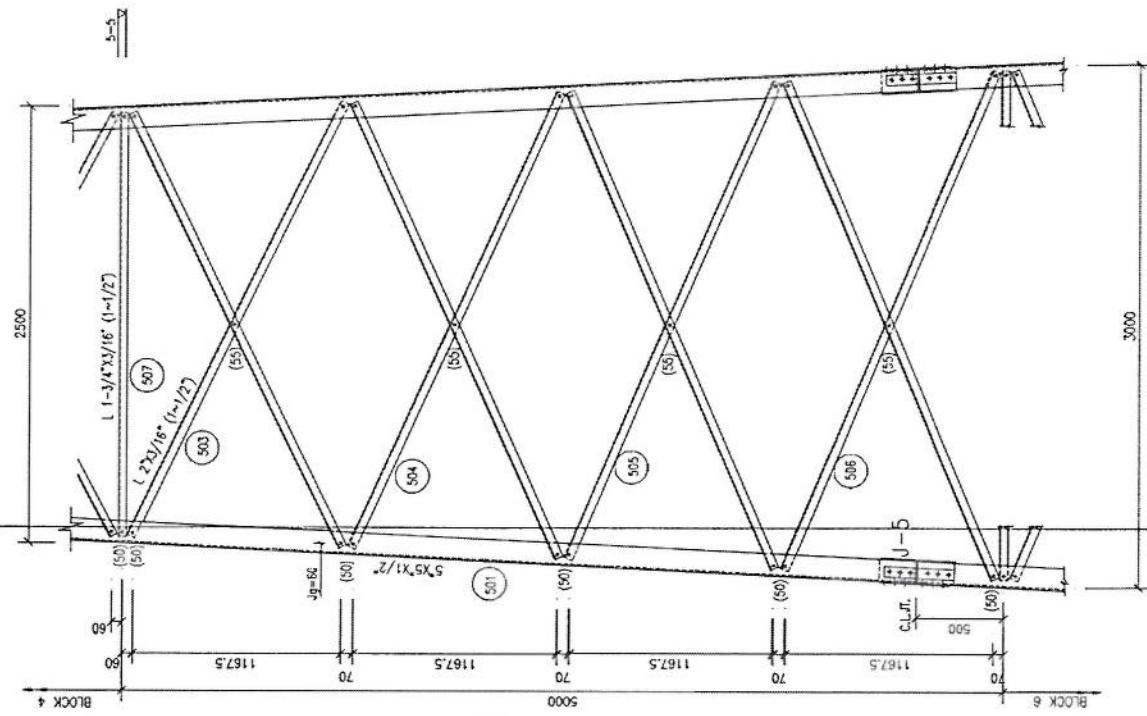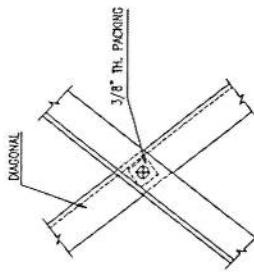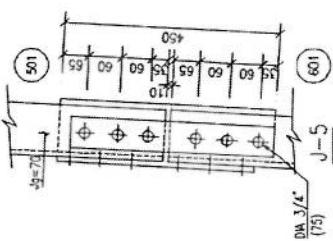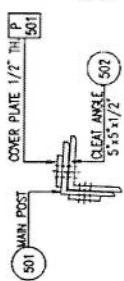
TYP. PACKING DETAILTOWER ELEVATION (BLOCK-5)

NOTES

1. FOR NOTES REFER Dwg 01

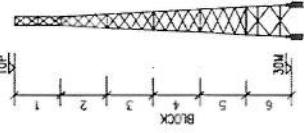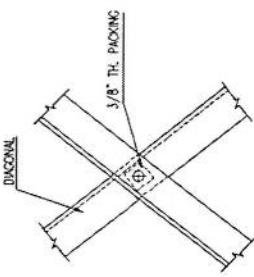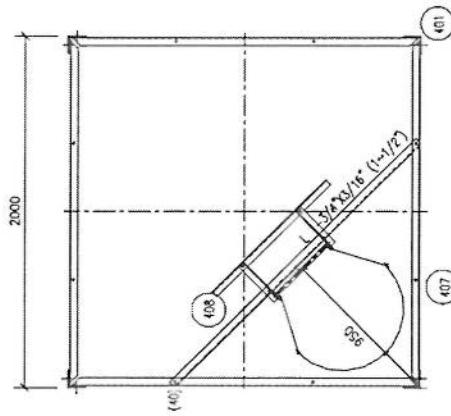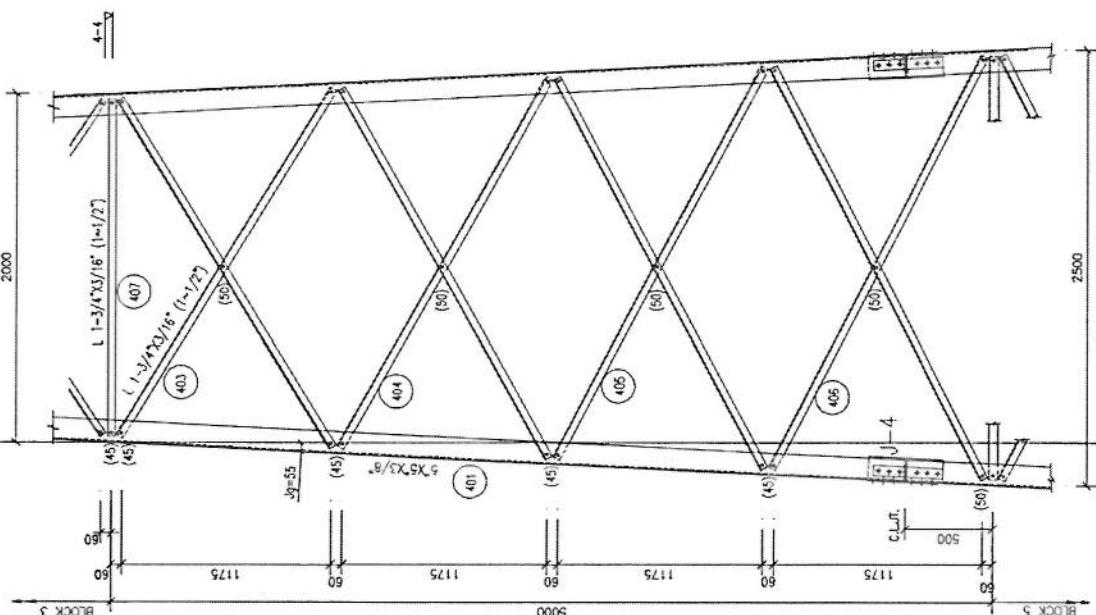

TYP. PACKING DETAIL



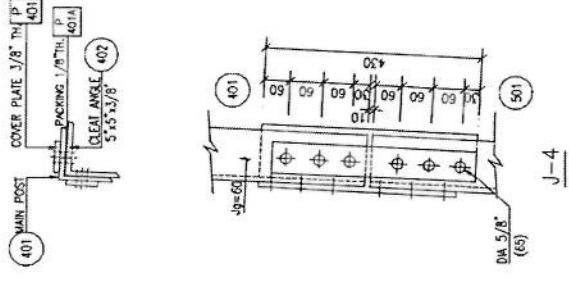


W.M.G.S

NOTES

1. FOR NOTES REFER DWG. 01

[Handwritten signature]

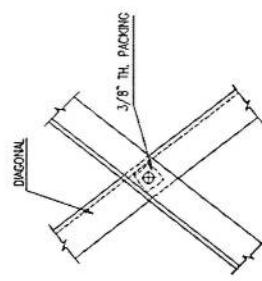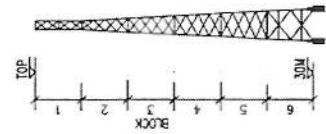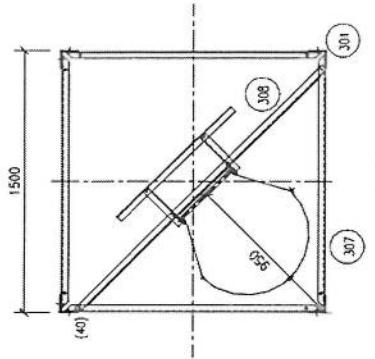

TYP. PACKING DETAIL

