



امارت اسلامی افغانستان
ریاست عمومی شرکت های امارتی



د افغانستان اسلامی امارت
د امارتی شرکتونو لوی ریاست



د افغان تیلی کام مخابراتی امارتی شرکت لوی ریاست
د مالی او اداری معاونیت
د تدارکات و ریاست
د پروردگار و امریت
د تکنیکی او اجناسو پروردگار مدیریت

(موضوع: اعمار احاطه سایت جدید GHO011 و ملزمات مورد ضرورت آن واقع ولسوالی تیوره ولايت غور)



شماره درخواست نرخدهی:

{1225}

تاریخ صدور درخواست نرخدهی به قمری:

{1446/4/18}

تاریخ صدور درخواست نرخدهی به شمسی:

{1403/7/30}

جنس فوق ضرورت : معاونیت عملیاتی بیسیم(آمریت RF&BSS

تاریخ ترتیب استعلام: (1446 / 7 / 30)

- (1) اداره {نام اداره تدارکاتی را درج کنید} تخصیص بودجه لازم برای تدارک اجنبى/ خدمات غیر مشورتی مندرج این درخواست را دارد.
- (2) آفر سریسته شما الى {تاریخ و وقت را درج کنید} یا قبل از آن به دفتر {مدیریت خریداری امریت تهیه و تدارکات شرکت افغان تیلیکام } تسليم داده شود.
- (3) آفر ها ظیکه بعد از میعاد تسليمی ارائه گردند، بدون اینکه بازشود مسترد می گردد. پاکت حاوی آفر باید به صورت واضح عبارت نرخ برای {نام اجنبى/ خدمات غیر مشورتی را درج کنید} نشانی شده باشد.
- (4) آفر ارائه شده در آفرها باید الى مدت (30) روز تقویمی سر از تاریخ ختم میعاد تسليمی آفرها اعتبار داشته باشد.
- (5) در صورت تغییر در مقدار نیازمندی، اداره می تواند مقدار نیازمندی تقاضا شده را الى (25) فيصد زیاد و یا کم نماید، مشروط به اینکه قیمت مجموعی آن از حدود صلاحیت پولی برای درخواست نرخ گیری تجاوز ننماید.
- (6) ترجیح داخلی مطابق حکم چهارم طرز العمل تدارکات قابل اجرا است. {موردن ترجیح داخلی و فيصدی آنرا درج نمائید}.
- (7) آفر گشائی در محضر عام حتمی نبوده و فرمایش دهنده مکلف به قبول نازلترين نرخ نمی باشد. در صورت رد هر یک یا تمام آفرها فرمایش دهنده کدام مسؤولیت در قبال داوطلب تهیه/ارائه کننده ندارد.
- (8) آفر دهنده اسناد ذیل را با آفر خویش ضمیمه می نماید:
 - 1- جواز تجاری/ فعالیت/کار قابل اعتبار؛
 - 2- نمبر تشخیصیه مالیه؛
 - 3- اجازه نامه تولید کننده (درصورت لزوم).
 - 4-
- (9) سند نرخ گیری تکمیل و توسط شخص با صلاحیت یا نماینده تهیه/ ارائه کننده در هر صفحه مهر امضاء شده باشد.
نام کارمند صادر کننده درخواست نرخ گیری:

امضاء هیئت

امضاء هیئت

امضاء هیئت

جدول اقلام و قیمت ها

شماره	اسم و تشریح با مشخصات تخفیکی اقلام	واحد	مقدار	قیمت فی واحد به افغانی	قیمت مجموعی به افغانی
1	اعمار احاطه سایت GHO011 از FENCE ولايت غور منطقه گردنه مارخون منطقه بخن سفلی ولسوالی تیوره همچنان اعمار اطاق برای گارد روم و تشناب از سنگ مطابق مشخصات ضمیمه کوردنیات سایت جدید غور: 64.31935 – 33.41421		1		
2	اعمار يك اطاق برای جنراتور در سایت GHO011 مطابق مشخصات ضمیمه	PCS	1		
3	اعمار يك سلپ بطری بانک bTS همراه با سایبان آن در سایت GHO011 مطابق مشخصات ضمیمه	PCS	1		
4	اعمار فاوندیشن سولر سیستم مطابق مشخصات ضمیمه	PCS	1		
5	انتقال از گدام مهتاب قلعه ولايت کابل و نصب تاور 30 متره گرين فيلد در سایت جدید GHO011 مطابق مشخصات ضمیمه	PCS	1		
6	اعمار سرک به طول 2000 متر به عرض 4 متر به طور خاکی برای عبور و مرور موtor	PCS	1		

- داوطلب مکلف است که جنس را طبق مشخصات درج شده در استعلام هذا تهیه و تدارک نماید، در صورتیکه از جانت داوطلب در مشخصات فوق الذکر تغیرات وارد گردد آفر وی باطل پنداشته میشود.

نوت: بازدید از ساحه لازمی میباشد.

1. معیاد برای ساختمان سایت از تاریخ عقد قرارداد 35 الی 42 روز.
2. اخذ تاییدی کوردنیت برای ساختمان از شعبه نیازمند (تخفیکی بیسیم).
3. اخذ 10٪ پول بخاطر تامینات از قیمت مجموعی برای 6 ماه بعد از تسلیمی سایت.
4. قیمت در بل احجام کاری لازمی میباشد.

5. در صورت عدم ضرورت به اعمار فوتدیشن سولر سیستم نظر به ساحه از آن صرف نظر میگردد.

✓ په هره تدارکاتي پروسه کي چې یو شرکت د اړونده نرخ اخيستني استعلام مطابيق د اجناسو، خدماتو او ساختماني چارو د تهیه او ترسره کولو لپاره ګټونکي وبل شی او قیمت بی له (100000) سل زره افغانیوڅه لور وی مخکي له دی چې د بربنده ګئی اطلاعیه تراسه کري باید له مجموعی قیمت خخه 10٪ لس فیصده د تضمین په دول د افغان تیلى کام مخابراتی امارتی شرکت بانکی حساب ته جمع او اصلی اویز بی د مالی محترم ریاست له تصدق خخه وروسته د تهیه او تدارکاتو ریاست پیرودلو آمریت ته تسلیم کري.

✓ که چيرته کوم ګټونکي شرکت دلس فیصده تضمین له ورکولو خخه انکار وکړي شرکت به بی د افغان تیلى کام مخابراتی امارتی شرکت په تورلیست کی ثبت کړی او د ډوکال لپاره به د افغان تیلى کام مخابراتی شرکت دخوش خريد له لاری په تدارکاتي پروسوكی ګډون نه شی کولای.

✓ که چيرته د ګټونکي شرکت لخوا غوښتل شوی اجناس/خدمات په وخت سره تهیه او امداد نه شی یعنی شرکت ونه توانيوی چې اجناس/خدمات/ساختمانی چاری تهیه او ترسره کړي دنه تهیه کولو په صورت کي به د شرکت تضمین دیوکال په پار افغان تیلى کام مخابراتی امارتی شرکت سره پاتی وی او شرکت به بی په تورلیست کی شاملېږي یوکال وروسته به بی بیرته تضمین شرکت ته سپارل کېږي.

✓ پورته ذکر شوی پریکړی د شاروالی جواز لرونکو لپاره د تطبیق ور نه دی.

مجموع قیمت به ارقام بشمول مالیات : عدد

مجموع قيمت به حروف بشمول ماليات:
مجموع مبلغ ماليات به ارقام و حروف:
مجموع قيمت به ارقام بدون ماليات: عدد (قابل پرداخت)
مجموع قيمت به حروف بدون ماليات (قابل پرداخت)
مدت ضمانت (ورانتى/ گرنتى) بعد از تاریخ اكمال:
مشخصات ضم پيشنهاد مى باشد:

مشخصات تكنيكى اجنبى

مشخصات	اقلام	شماره
	آدرس مشخص شركت: اييميل آدرس شركت:	
مهر تهيه/ارائه کننده	اسم تهيه/ ارائه کننده: اسم شخص يا نماینده با صلاحیت تهيه/ارائه کننده: امضای شخص يا نماینده تهيه/ارائه کننده: تاریخ: شماره تیلفون حتمی:	

يادداشت: فرمایش گيرنده کاپي رهنمود، ساخت و مودل، بروشور و يا فهرست تجهيزات يا خدماتي را که اكمال مى نماید ضميمه نماید. معلومات فوق جهت ارزیابی مؤثر آفرها استفاده مى گردد.

شرایط تدارک و پرداخت

شرایط ذيل صرف با موافقه تحريري فرمایش دهنده قابل تغيير مى باشد.

- (1) تهيه کننده مكلف به پرداخت تأمينات و تضمينات مى باشد ، تامينات از سر جمع پول 5 الى 15 فيصد اخذ ميگردد و بعد از تكميل ورانتى به اكانت شركت انتقال ميگردد.
- (2) بعد از اكمال خدمات غير مشورتى/ تهيه اجنبى، تهيه/ارائه کننده باید نسخه اصلی و (2) کاپي بل (Invoice) را به فرمایش دهنده تسليم نماید؛
- (3) پرداخت توسط فرمایش دهنده، طی مدت (30) روز کاري در مقابل مقدار واقعى اجنبى/خدمات غير مشورتى تهيه شده صورت مى گيرد.

(4) فرمایش دهنده میتواند در حالات ذیل با ارسال اطلاعیه کتبی به تهیه/ارائه کننده، امر خریداری را کاملاً یا قسماً فسخ نماید:

- 1- تهیه/ارائه کننده موفق به تحويل بخش یا تمام اجنبی در ظرف مدت معینه در امر خریداری نشود؛
- 2- تهیه/ارائه کننده موفق به اجرای مکلفیت های دیگر تحت امر خریداری نشود.
- 3- هرگاه در اجنبی شده یا خدمات ارائه شده نوافض و یا کاستی ها مشاهده گردد، تهیه/ارائه کننده مکلف به رفع نوافض و کاستی ها در مدت (3) روز کاری بعد از دریافت اطلاعیه در مورد می باشد، در غیر آن فرمایش دهنده می تواند امر خریداری را فسخ نماید.
- 4- هرگاه تهیه/ارائه کننده، در جریان داوطلبی و یا حین اجرای وظایف محوله تحت امر خریداری اقدام به فساد و تقلب نموده باشد.

(5) هرگاه در درخواست نرخ گیری میعاد ضمانت (وارتی/گرنتی) تصریح گردیده باشد، تهیه/ارائه کننده مکلف به تعویض در طول مدت معینه می باشد.




اصلاح اشتباهات محاسبی

(1) اشتباهات محاسبی طور ذیل تصحیح می گردد:

- 1- در صورت تفاوت میان مبلغ به ارقام و حروف، مبلغ به حروف قابل اعتبار می باشد؛
- 2- در صورتیکه تفاوت میان قیمت فی واحد و قیمت مجموعی وجود داشته باشد، قیمت فی واحد برای ارزیابی قیمت ها و ترتیب امر خریداری قابل اعتبار می باشد؛
- 3- در صورت موجودیت تفاوت میان نرخ فی واحد و قیمت مجموعی (حاصل ضرب مقدار در نرخ فی واحد)، نرخ فی واحد قابل اعتبار می باشد، هرگاه از نظر فرمایش دهنده اشتباه در نقاط اعشاری در قیمت فی واحد برجسته باشد، در این صورت قیمت مجموعی اقلام طوریکه نرخ داده شده است قابل اعتبار بوده و قیمت فی واحد باید اصلاح شود.
- 4- فرمایش دهنده مطابق مندرجات فوق اشتباهات محاسبی را اصلاح و بعد از اخذ موافقه کتبی داوطلب در قیمت مجموعی آفر محاسبه می نماید.
- 5- داوطلب مکلف به پذیرش اشتباهات محاسبی در آفر خویش می باشد. در صورت عدم پذیرش اشتباهات محاسبی توسط داوطلب، آفر وی رد می گردد.

نوت:



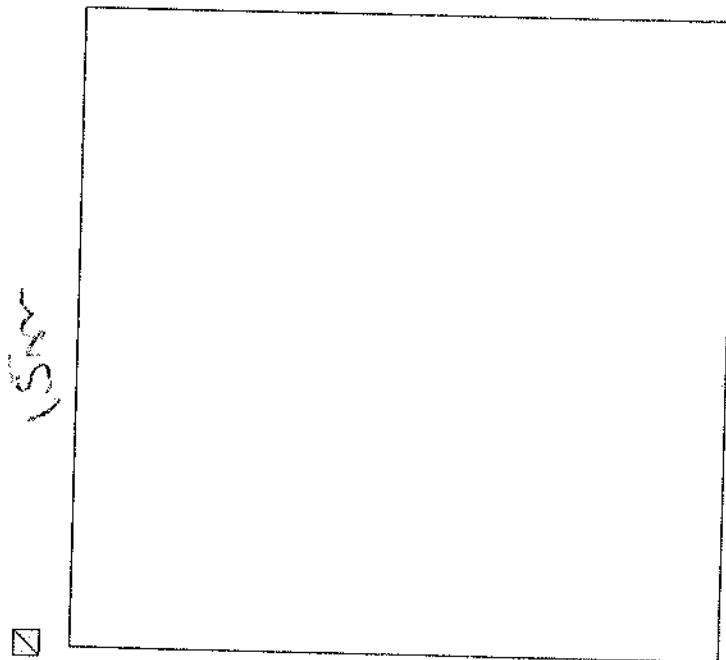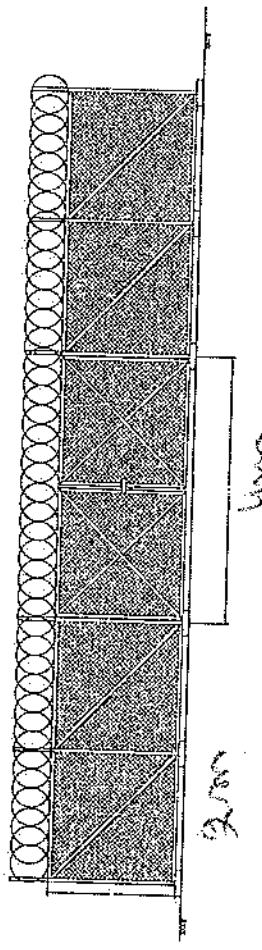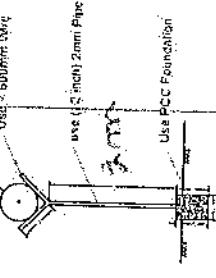

15' 0"

15' 0"


15' 0"

15' 0"

REVISION RECORD
REVISION DATE: 26
NO: 1
DATE: 2022-07-26

LEGRB:

1000 x 400
1000 x 300
1000 x 300
1000 x 300
1000 x 300

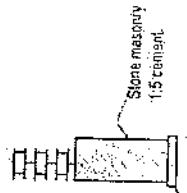

Stone masonry
115 centim.

PROJECT TITLE: PRO
DRAWING NUMBER: 415

DRAWING TYPE: D
SECTION: A-A

DRAFTER: AY
REVISER: MZ
CHECKER: BY
DRAFTING DATE: 2022-07-26

APPROVED BY:
Project Manager - Site
SCELE: 1:50 Scale
ACTUAL DATE: 26
ISSUE DATE: 26
OWNER: Owner

Signature: [Signature]

415

240

70


500

100

Well for toilet

Guard room Excavation

460

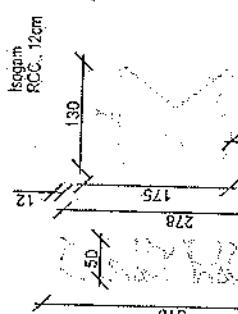


358

Section A-A


410

410

360

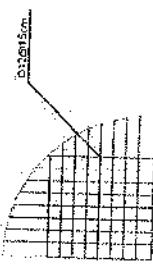

Guard Rebar Detail

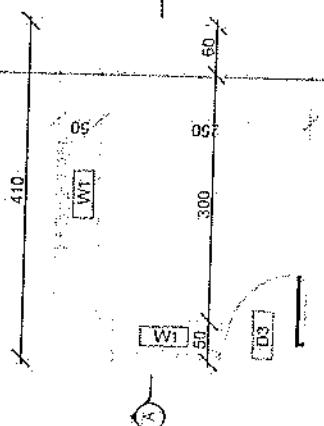

Guard room

REVISION RECORD
No. 1 Date 08/08/2012

LEGEND:



PROJECT TITLE / NO.
GSV SH1S

100-100-100
Project Implementation Date

DRAWING DATE:
08/08/2012


DRAWN BY
Project Implementation Date

CHECKED BY
Project Implementation Date

APPROVED BY
Project Implementation Date

SCALE: 1:100 @ A3
ACTUAL DATE: 08/08/2012
ISSUE DATE: 08/08/2012
OWNER: Sivasubramanian



Sivasubramanian
Project Implementation Date

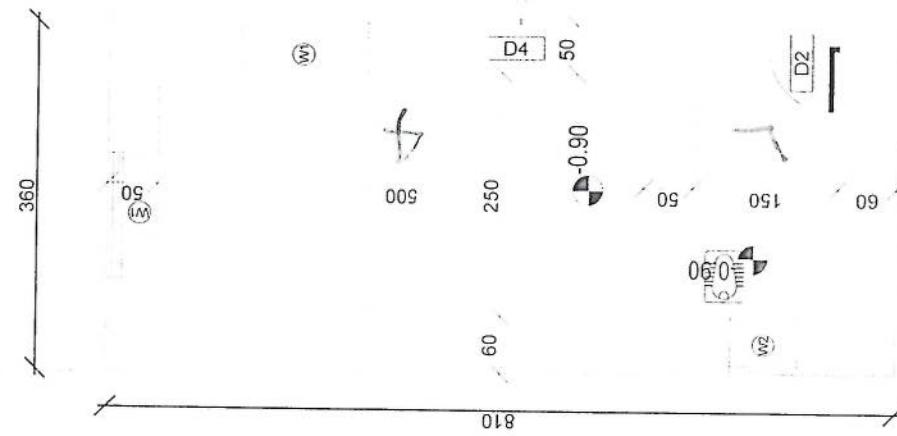

DG Room And Toilet

Excavation of Foundation

rebar details of DG Room and
Toilet roof

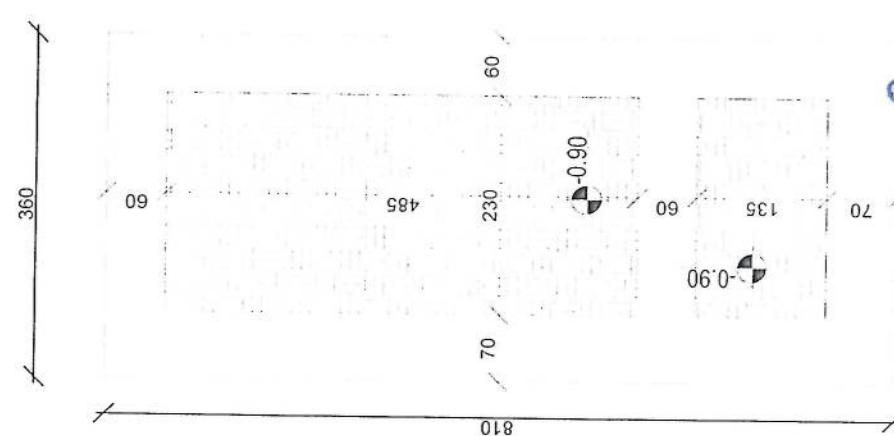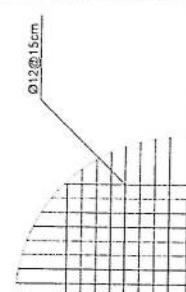

REVISION RECORD
No. Date DE

1

LEGEND:



PROJECT TITLE / NO.

GSK SITES

1

DRAWING TITLE:

DRAWN BY:

CHECKED BY:


APPROVED BY:

SCALE:

1:100 @ A3
Actual Date: DE
Issue Date:


OWNER:

Sabarmati

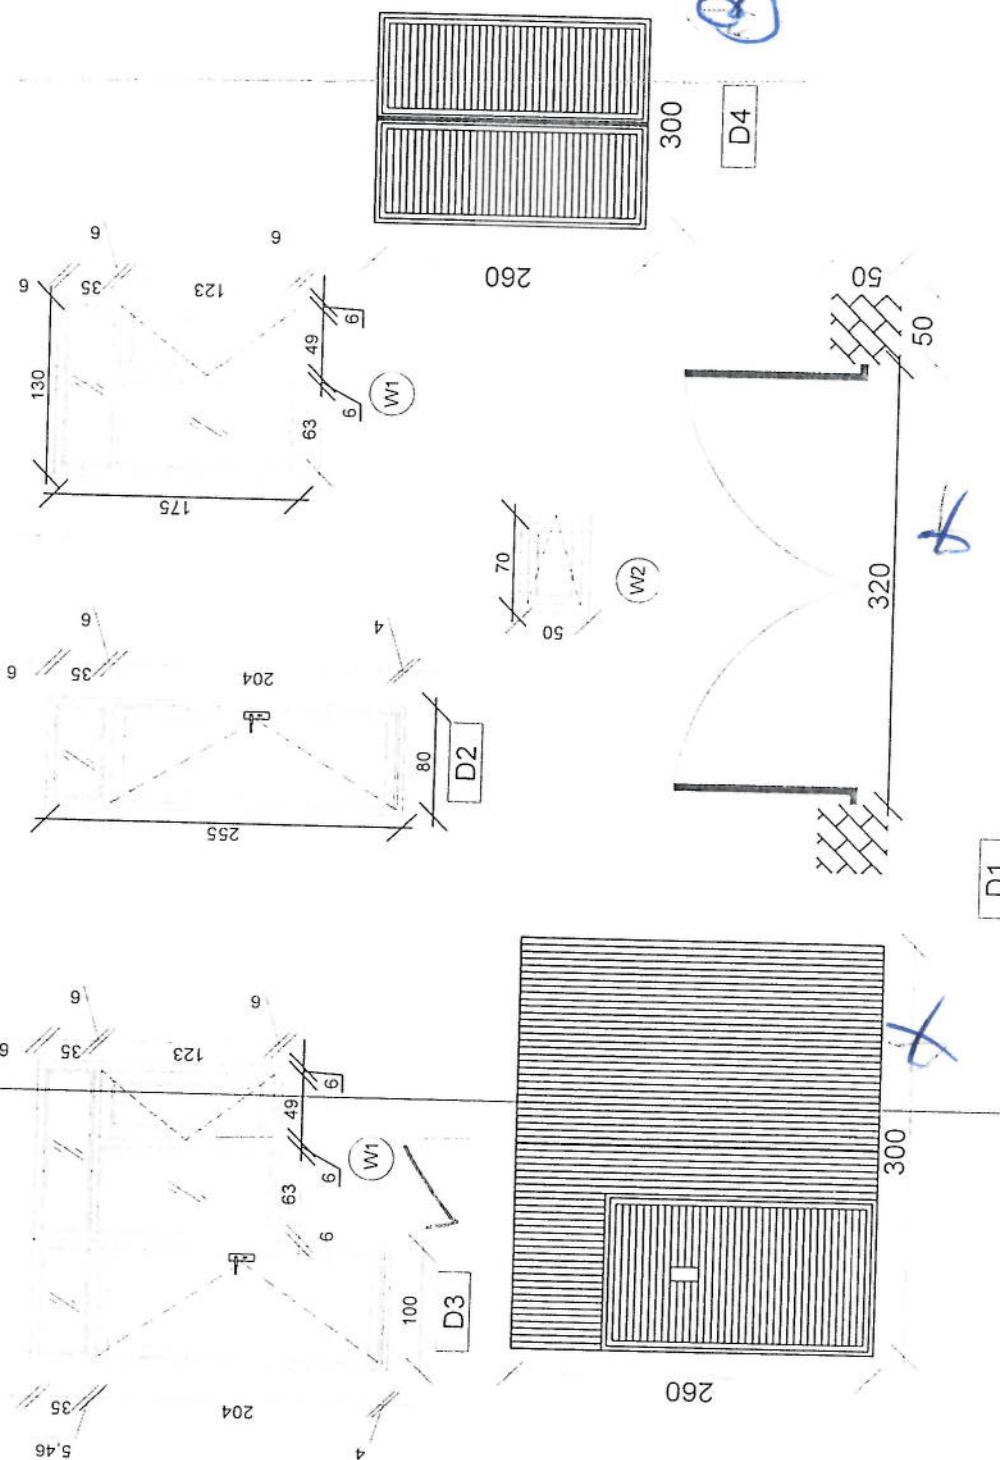

Doors And Windows Detail

REVISION RECORD	REV. 1.0	DATE OF	2-2-15
REVISION NO.	1.0	DATE	2-2-15
LEADER:	Block 300	Sheet No. 1	Eff. Date 2-2-15
	Block 300	Design No. 1	Issue Date 2-2-15

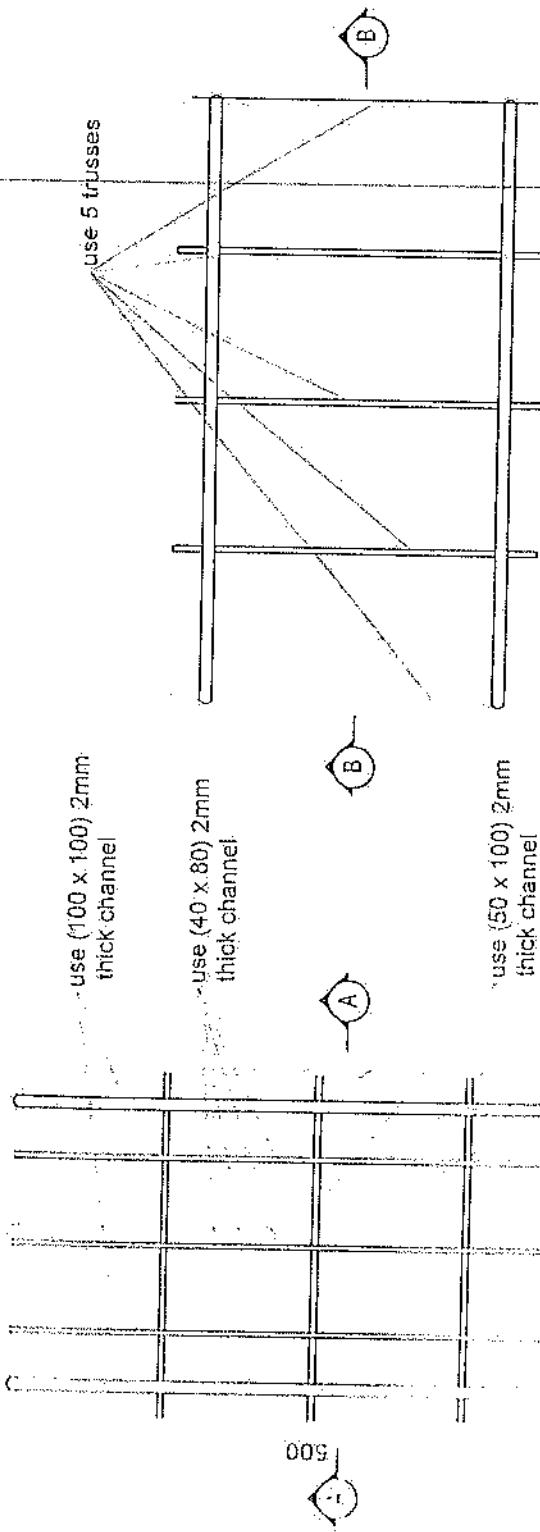


PROJECT FILE NO.: GWA-SITES
DRAWING TITLE: Project Implementation Draw
DRAWING DATE: 2-2-15
CROSS SECTION: A-A
DRAWN BY: Project Implementation Draw
CHECKED BY: Project Implementation Draw
APPROVED BY: Project Implementation Draw
SCALE: 1:200-1:4
ACTUAL DATE: 01
ISSUE DATE: 01
CARRIER: Carrier

use 4" Galvanized Pipe

use 24 Gage GI sheet
use 4" Galvanized Pipe

01 260 500

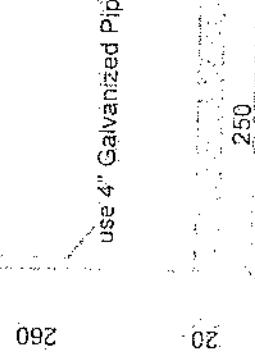

Section BB

Section AA

Section BB

REVISION RECORDS
REVISION NO. : 01
DATE : 05-02-2015



$\varnothing 12 @ 20\text{cm}$

$N=26 \quad \varnothing 12\text{mm} @ 20\text{cm} L=263$

1

- Notes:
1. The foundation is adopts reinforced concrete, the concrete is C20; (C20/compressive strength is 20N/mm²); the foundation lays on a 10cm thick crush stone pad;
 2. Ø12: mild steel rebars strength 210N/mm²
 3. minimum concrete cover for rebar is 3.5cm.
 4. All units are in cm
 5. All edges of the Slab should be curve

LEGEND:



PROJECT TITLE: NO. GS4 SK 45

DRAWING TITLE:

CHECKED BY:
Date: 05-02-2015
Signature: [Signature]


APPROVED BY:
Project Manager: Date: 05-02-2015
Signature: [Signature]

REMARKS:
Actual Date: 05-02-2015
Issue Date: 05-02-2015
Comments: [Comments]

1
[Signature]



Generator Foundation

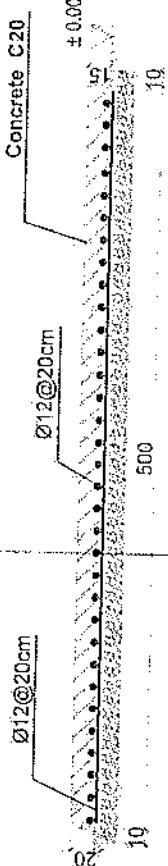

1-1 section

Generator Foundation

REVISION RECORDS	
REVISION NO.	DATE - DESCRIPTION
1.0	Initial Drawing
LEADER:	RELEASER:
PROJECT TITLE: 1500kN Press	
DRAWING TITLE: Box Platform 220G	
DESIGNER: S. M. Hossain	
DRAWN BY: J. A. Rezaie	
CHECKED BY: S. M. Hossain	
APPROVED BY: S. M. Hossain	
SCALE: 1:50	
ACTUAL DATE: 10/10/03	
ISSUE DATE: 10/10/03	
NOTES: Drawing is dimensioned in mm. All dimensions are nominal. Tolerance is +/- 5mm.	
Scales and dimensions shown are approximate.	

Section AA

use (100 x 100) 2mm thick channel

use (50 x 100) 2mm thick channel

24 Gage GI sheet
18mm water proof board

260

260

use 4" Galvanized Pipe

20

20

300

20

20

300

Section BB

use 24 Gage GI sheet

200


200

260

260


300


<p style="text-align: center;">REVISION RECORDS</p> <table border="1"> <tr><td>REVISION NO.</td><td>REV. DATE</td><td>DESCRIPTION</td></tr> <tr><td>1</td><td>2018-07-17</td><td>Initial</td></tr> </table>		REVISION NO.	REV. DATE	DESCRIPTION	1	2018-07-17	Initial	<p style="text-align: center;">DRAWING NO.: D-12-2</p>
REVISION NO.	REV. DATE	DESCRIPTION						
1	2018-07-17	Initial						
<p style="text-align: center;">LIS/ENG:</p>								
<p>1:1 Scale</p>								
<p>Notes:</p> <ol style="list-style-type: none"> 1. The foundation is adopts reinforced concrete, the concrete is M20; (M20: compressive strength is 20N/mm²); the foundation lays on a 10cm thick crush stone pad; 2. Ø12: mild steel, rebars strength 210N/mm² 3. minimum concrete cover for rebar is 3.5cm; 4. All units are in cm 5. All edges of the Slab should be curve 								
<p>PROJECT TITLE: REINFORCED CONCRETE FOUNDATION</p> <p>DRAWING TITLE: Foundation Plan</p> <p>DESIGNER: S. H. M. ABDULLAH</p> <p>REVIEW BY: S. H. M. ABDULLAH</p> <p>CHIEF ENGINEER: S. H. M. ABDULLAH</p> <p>APPROVED BY: S. H. M. ABDULLAH</p> <p>SCALE: 1:100 (1:25)</p> <p>ACTUAL DATE: 2018-07-17</p> <p>ISSUE DATE: 2018-07-17</p> <p>OWNER: AL-THABARIAH INVESTMENT GROUP</p> <p>CONTRACTOR: S. H. M. ABDULLAH</p> <p>DATE OF ISSUANCE: 2018-07-17</p> <p>ISSUE NUMBER: 1</p> <p>REVISION NUMBER: 1</p>								
<p><u>1-1 section</u></p>								
<p><u>2-2 section</u></p>								
<p><u>Outdoor BTS Foundation</u></p>								

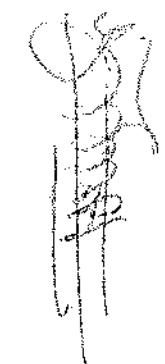

Foundation Plan


Section A-A

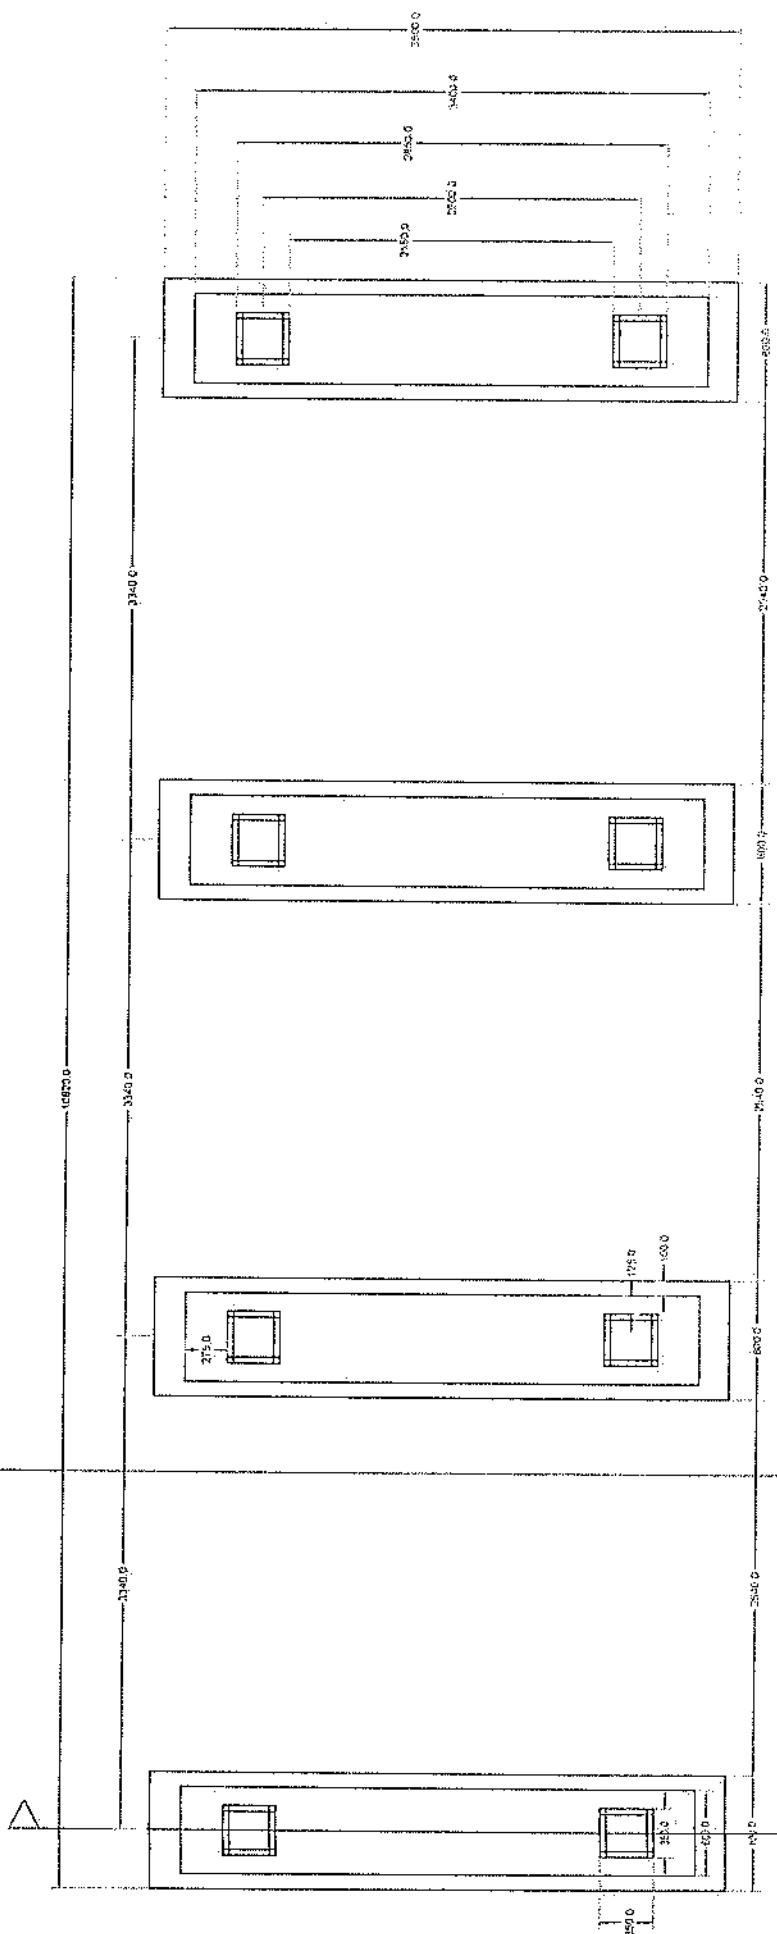

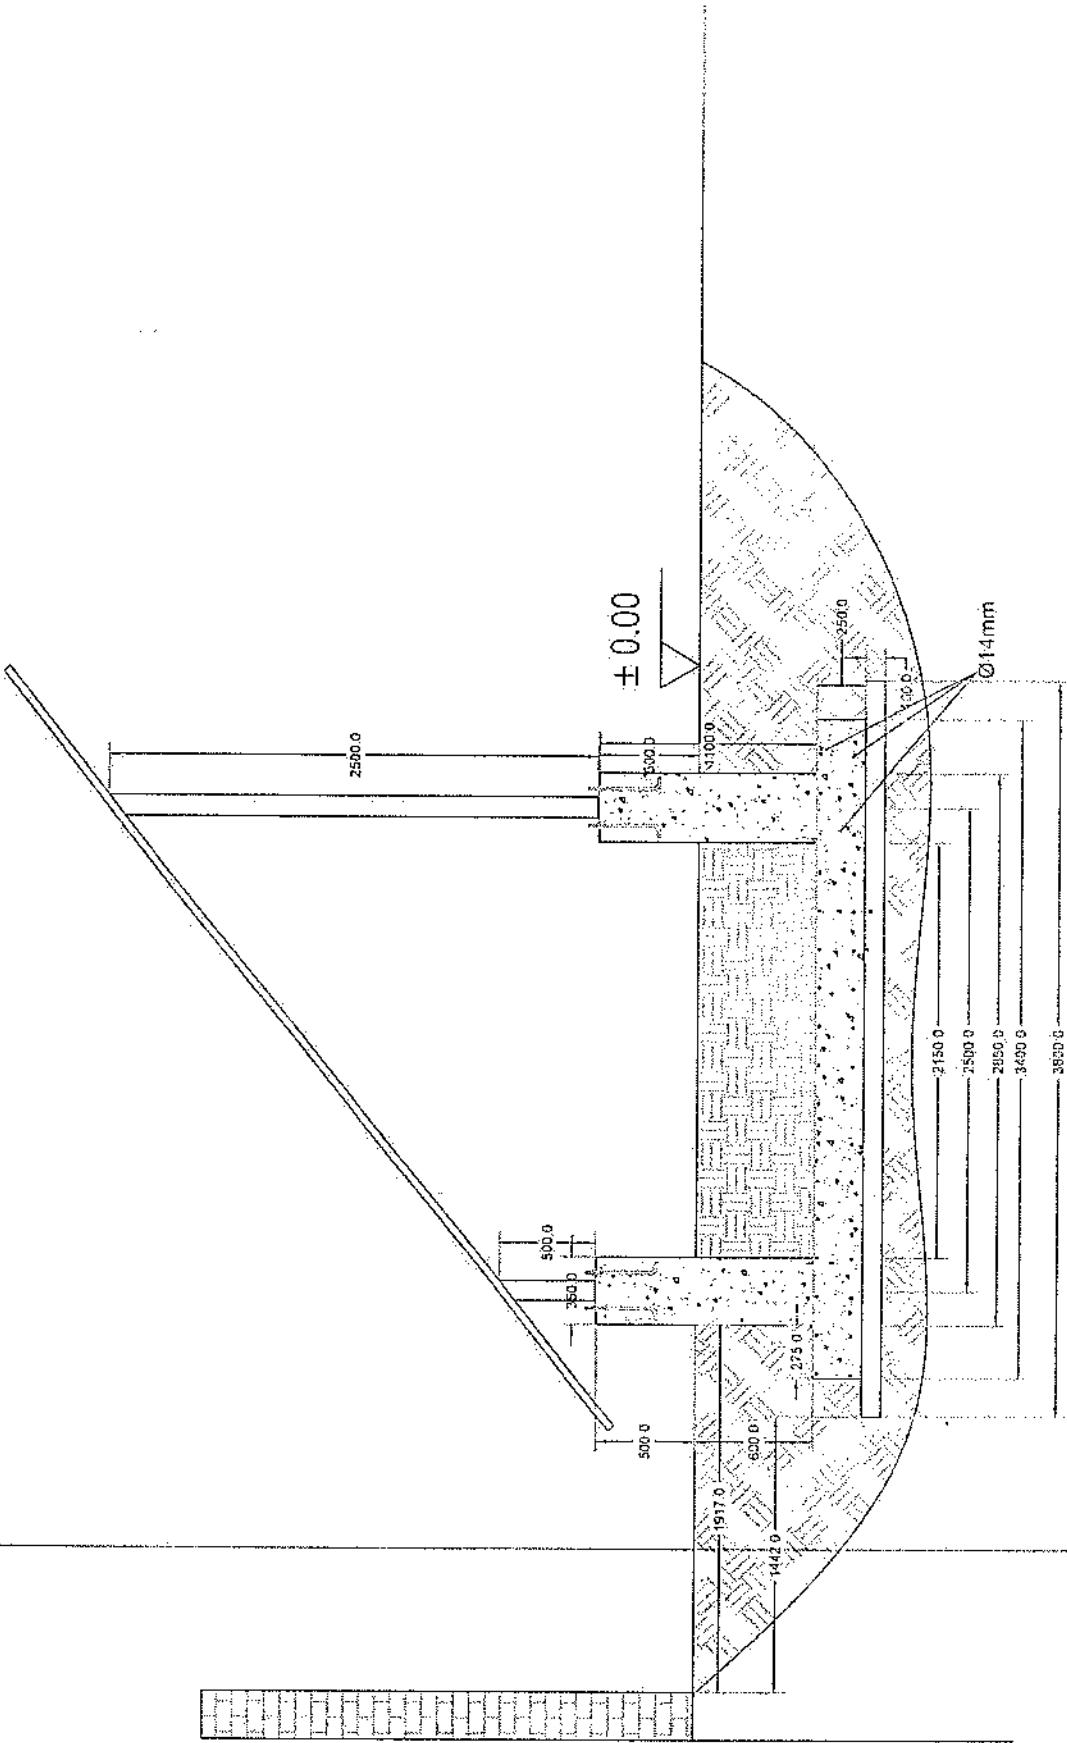


Section A-A

[Handwritten signature]

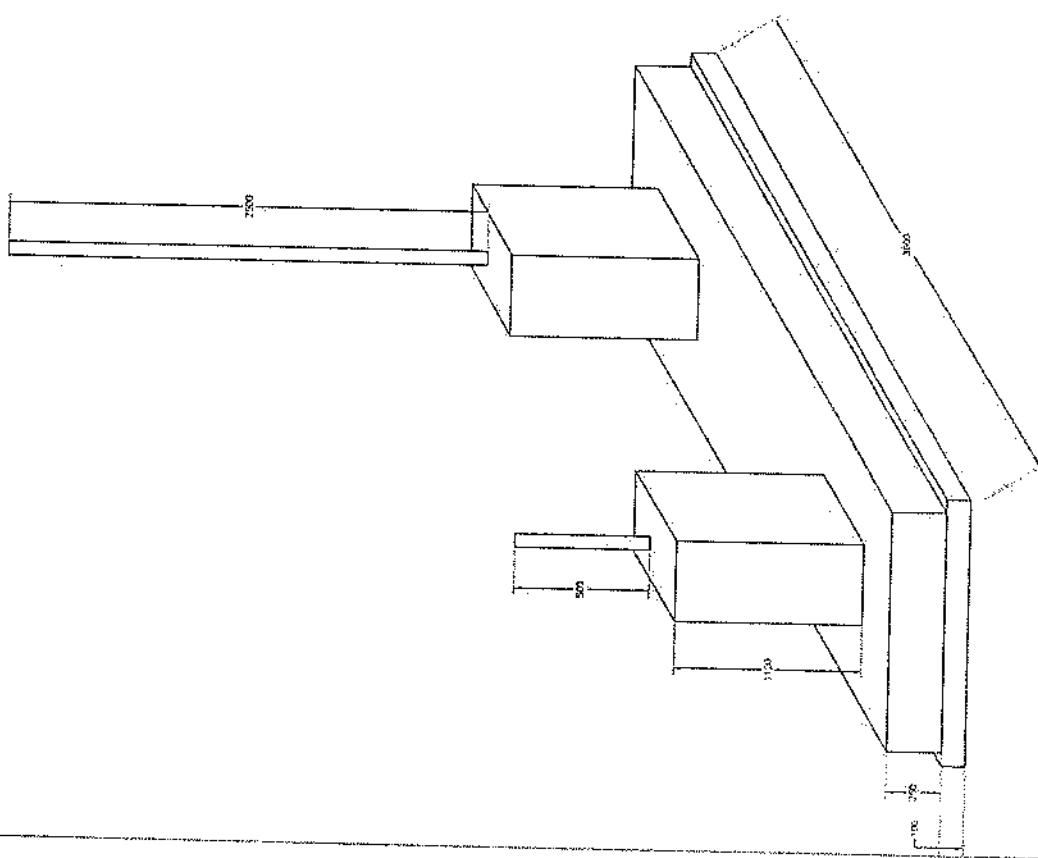

Foundation Isometric Plan

Column Detail

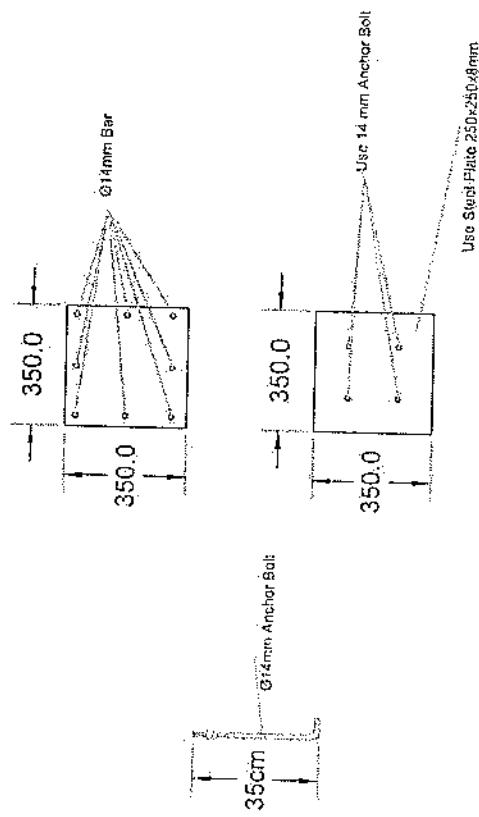


Architect
AIA


Title 1 NB TOWER 30M		Project No. 1 / 11		Rev. No. 00		Sheet No. 1	
Tower Type Tower NB Panel 1							
TOWERBIST							
Project 1 AFGHAN TELECOM		Comments		Approved Date		Description	
Ref.	Date	Drawn	Checked	Approved	Date		
00	---	S. Ghadri	---	A. Sojrehzadeh	10/13/24	-	
List Of Bolts - Panel 3							

M16x55	48
M12x40	168
Specification	Q14


SEC. 10-10

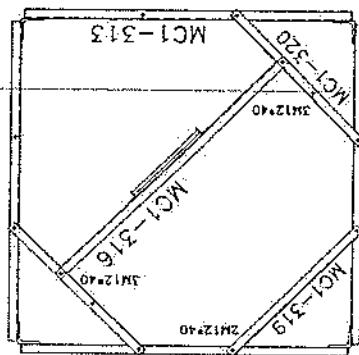



SEC. C-C

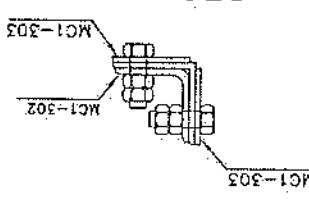


SEC. 9-9

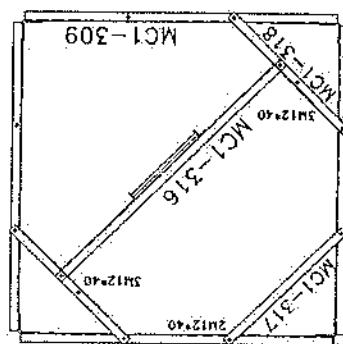


SEC. 8-8

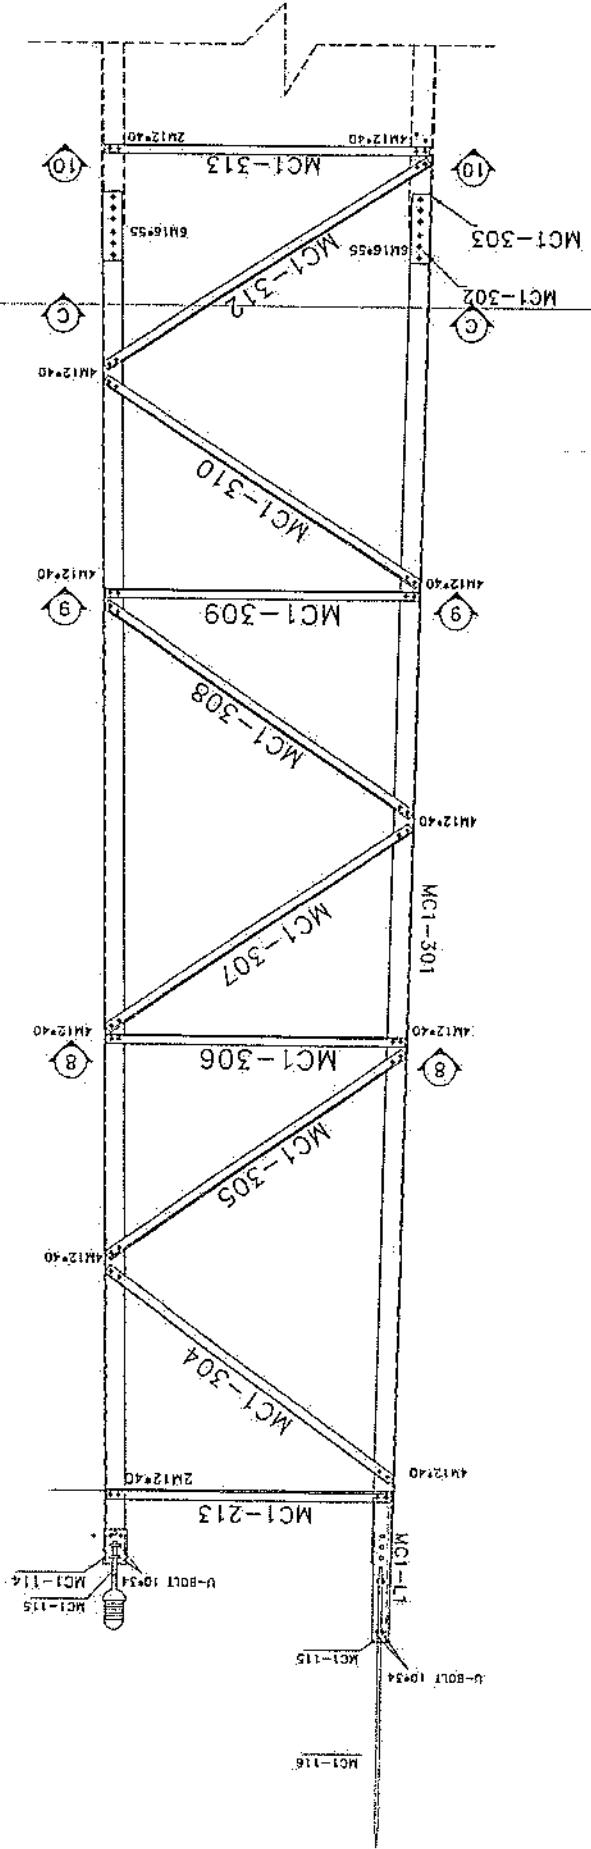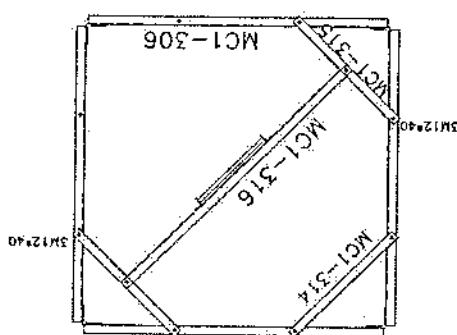

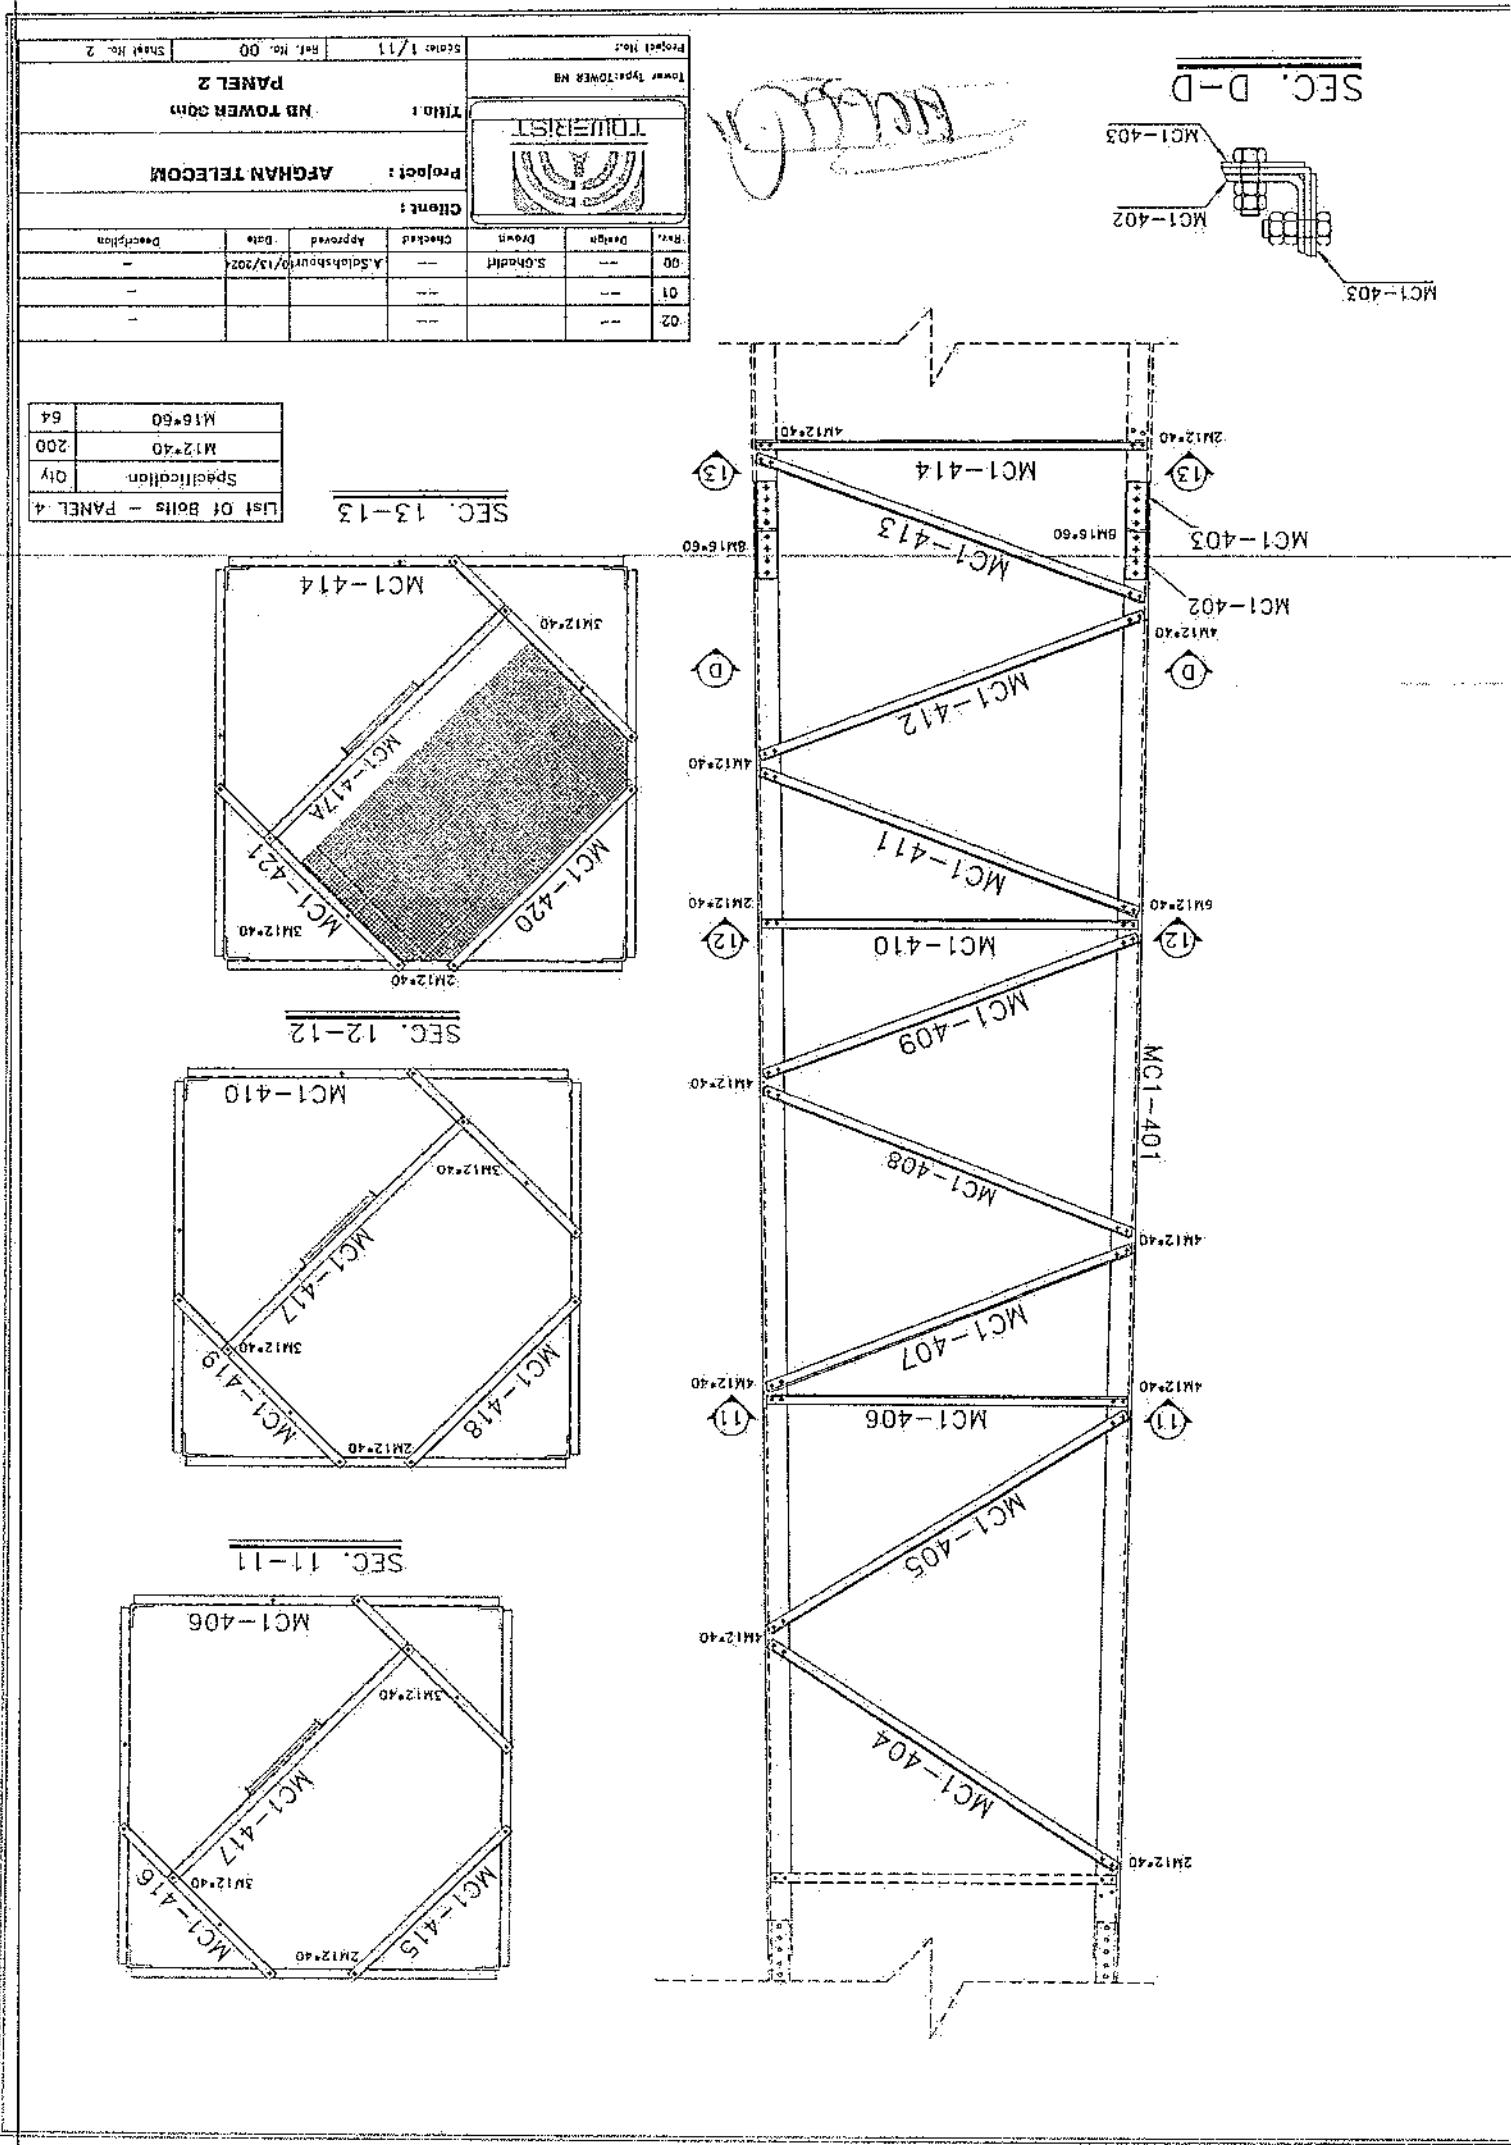


Title		Score 1/11		Reel No. 00		Sheet No. 5	
SƠ KHU TOWER 301 PANEL 3							
Project 1 AFGHAN TELECOM		Client 1		Address 1		Designation 1	
TOWERIST		Sohail		A.Sadatullah		10/13/74	
Ref.	Date	Classified	Approved	Units	Description		
00	---	---	---	---	---		
01	---	---	---	---	---		
02	---	---	---	---	---		

SEC. E-E

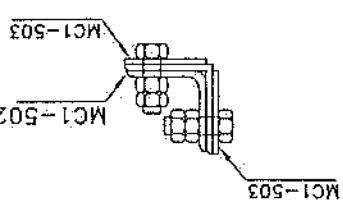


Left Of Dots - PANEL 5
M16*60
M12*40
QH



SEC. 16-16

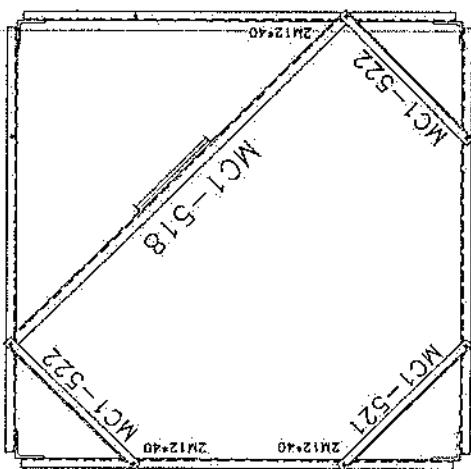

SEC. 15-15

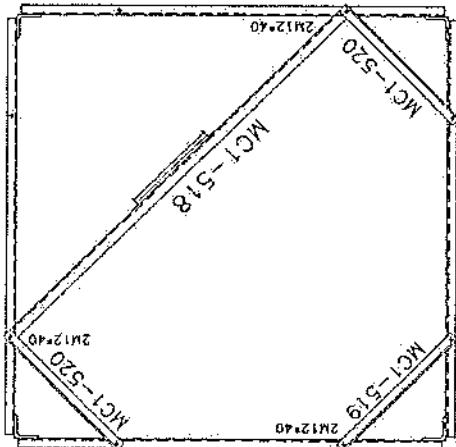


SEC. 14-14

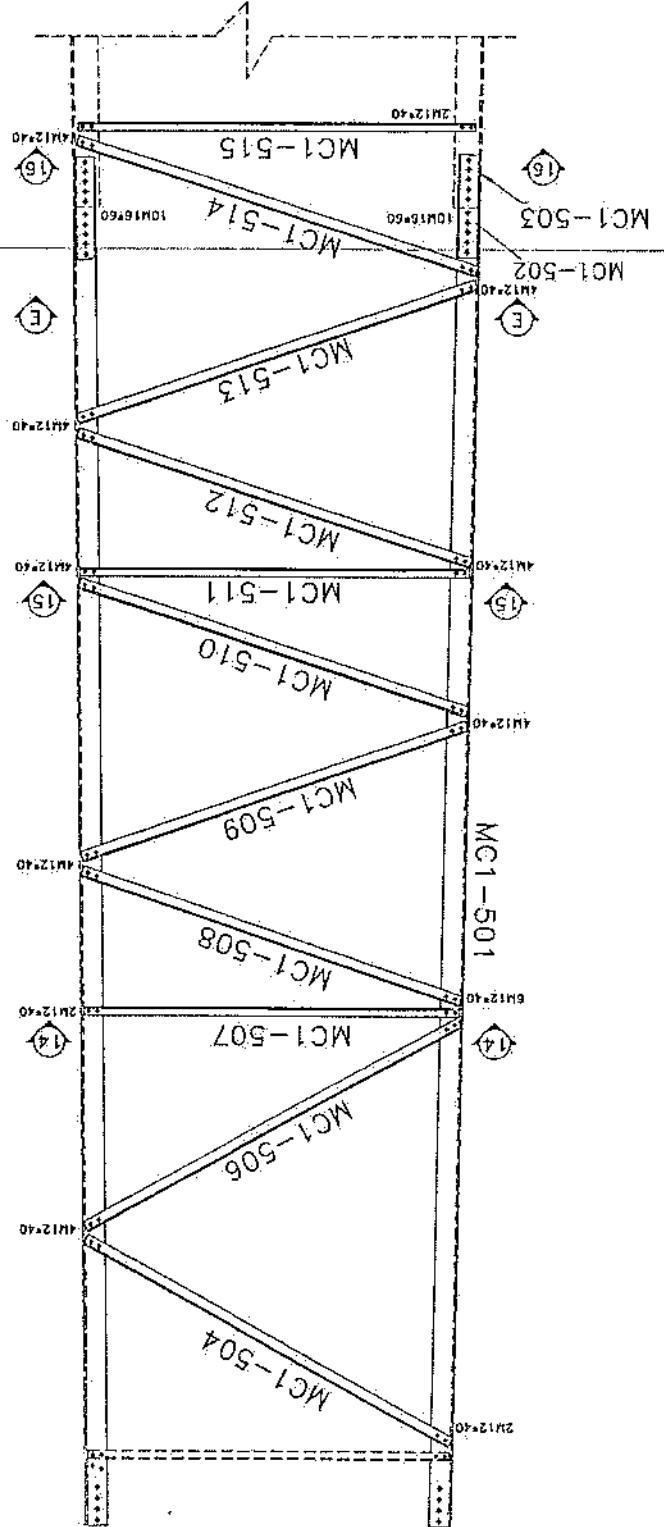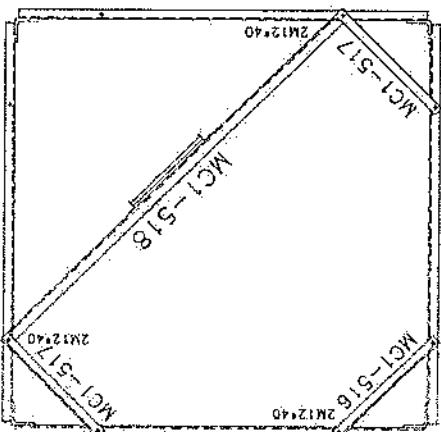

Project Name								Sheet 1 / 1		Rev. No. 00		Sheet 1 of 5	
TOWER 1 NS TOWER 301								PANEL 4					
Project 1 AFGHAN TELECOM								Client 1		TOWER 1		TOWER 1	
Name	Design	Drawing	Checked	Approved	Date	Description							
00	—	S. Schmid	—	A. Soltanpour	10/12/24	—	—	—	—	—	—	—	—
01	—	—	—	—	—	—	—	—	—	—	—	—	—
02	—	—	—	—	—	—	—	—	—	—	—	—	—




SEC. E-E

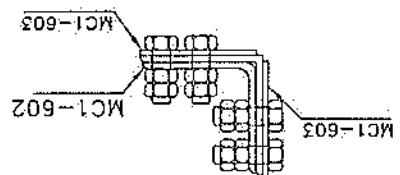


List of Bolts - PANEL 6
M16x55
24
M12x45
106
M12x40
64
Specification


SEC. 19-19

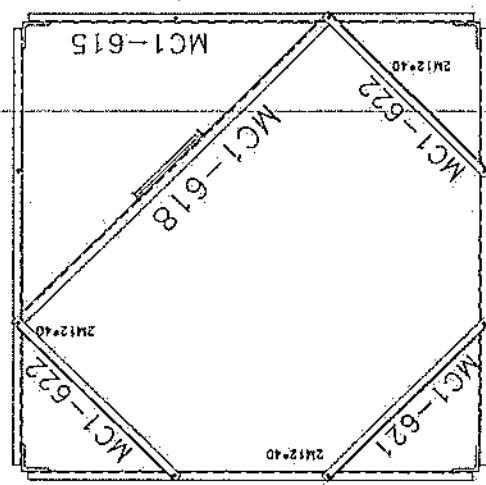

MC1-615

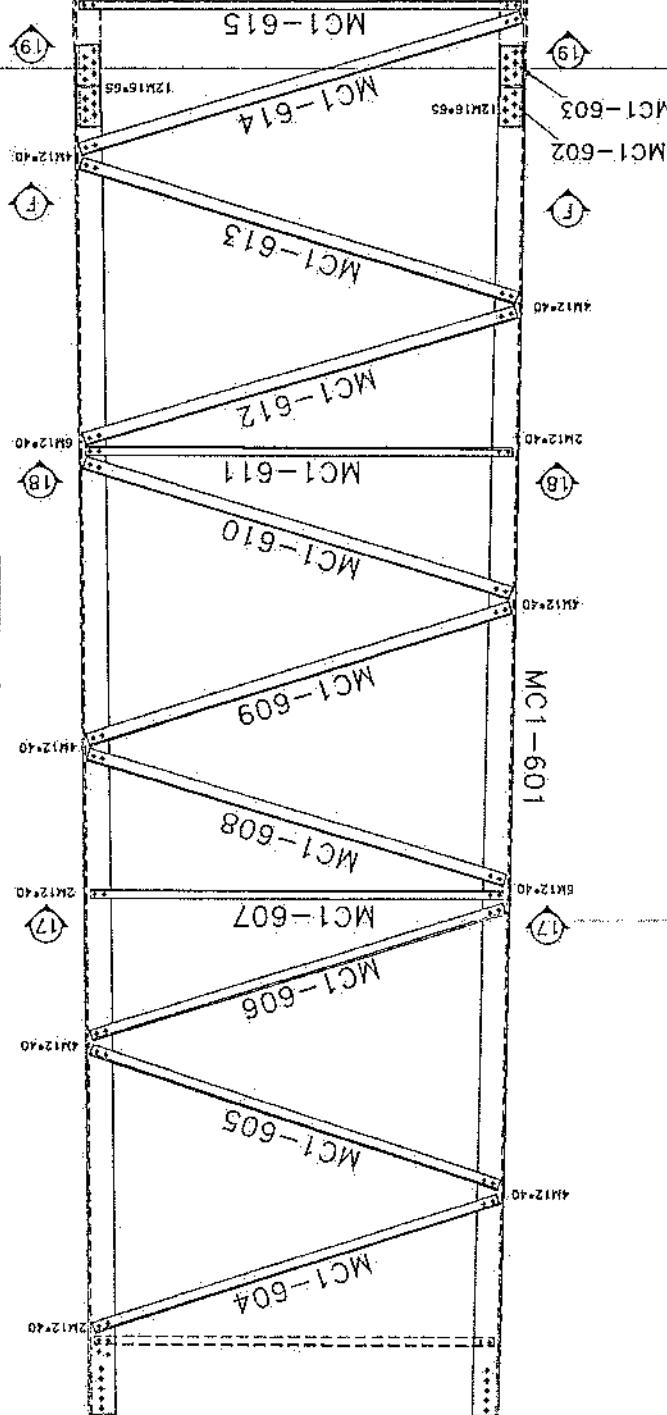


SEC. 18-18

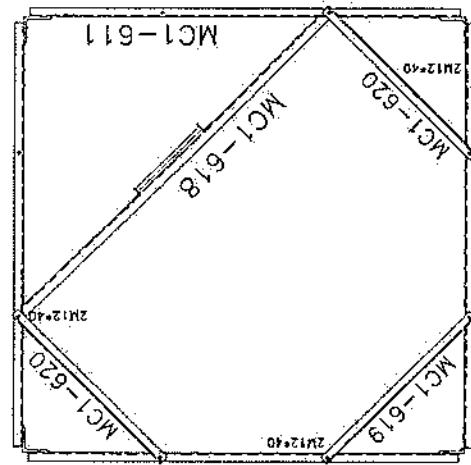

MC1-611

SEC. 17-17

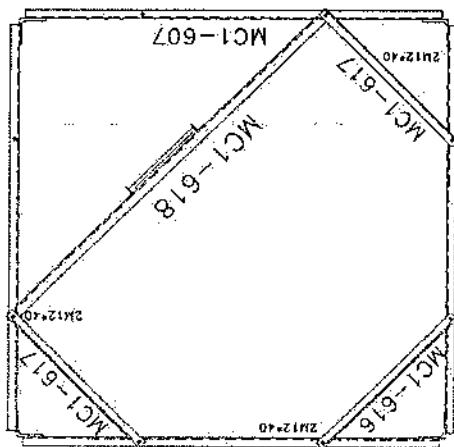

MC1-605

MC1-604

MC1-607

MC1-608

MC1-609

MC1-610

MC1-611

MC1-612

MC1-613

MC1-614

MC1-615

MC1-602


MC1-603

MC1-604


Project Name		Sect 1 / 11		Rev. No. 00		Sheet No. 5	
Tower Type / Tower No.		NBB TOWER 30M		PANEL 5			
Title:		TOWERBIST		Project:		AFGHAN TELECOM	
Client:		TOWERBIST		Approved:		Date:	
Ref:	Design	Drawn	Checked	Approved	Date	Description	
00	--	S. Sharifi	--	A. Sodiqzai	10/12/24	--	
01	--	--	--	--	--	--	
02	--	--	--	--	--	--	

List of Bolts - PANEL 7	
M16x65	112
M12x45	176
M12x40	148
Spigotfication	QH



SEC. G-G

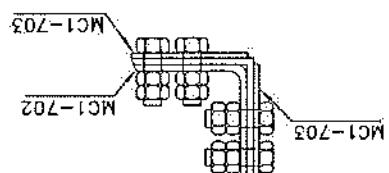

SEC. 21-21

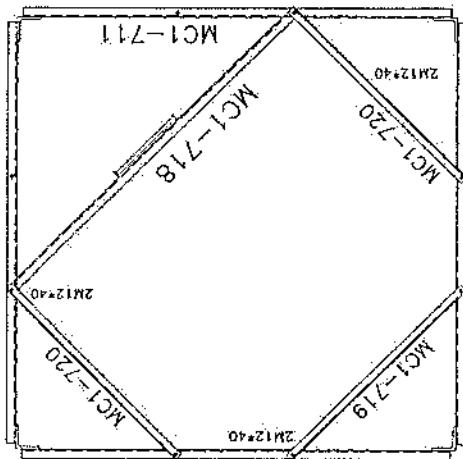




SEC. 20-20

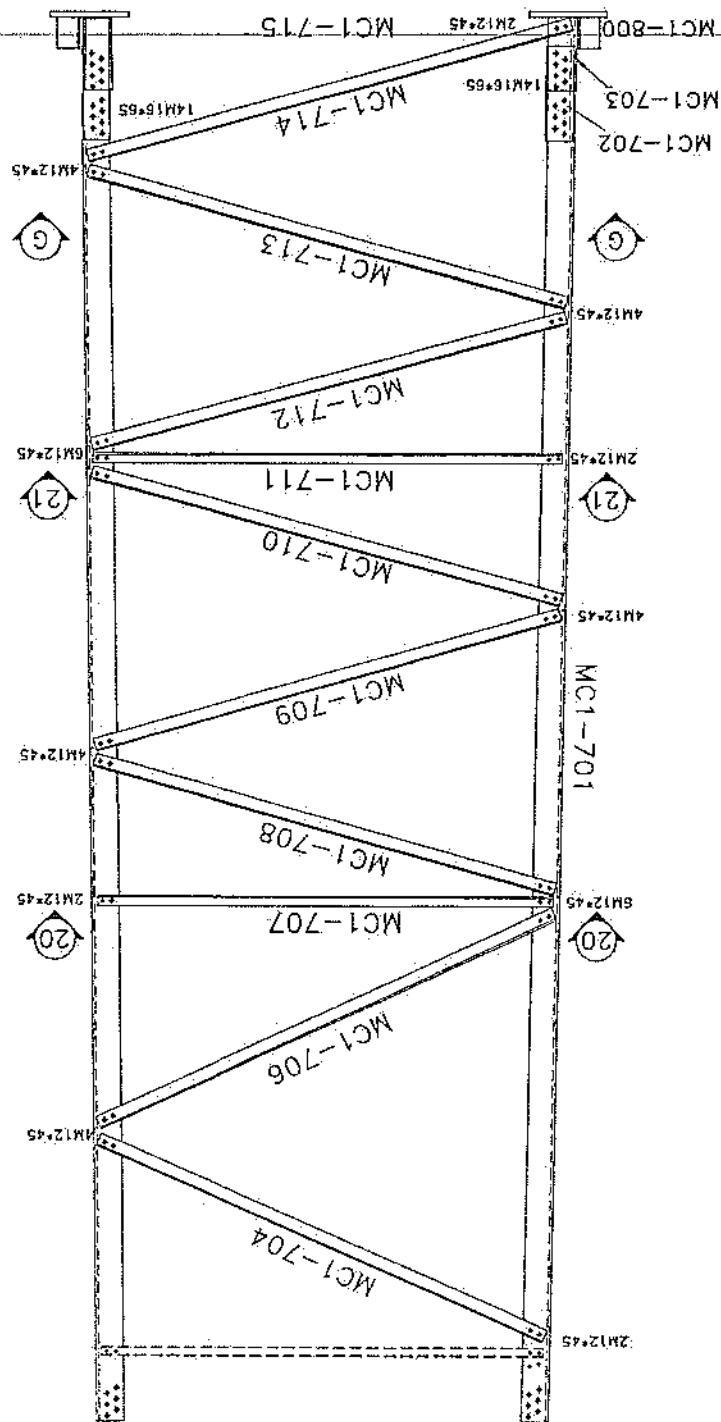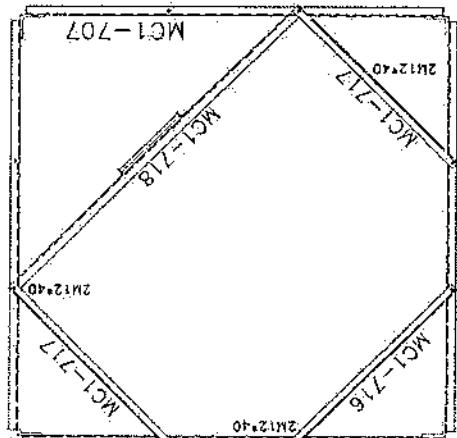

Project No. 3 / 11 Date No. 00 Sheet No. 12								
TOWER TYPE TOWER 10 MOUNTING								
ND TOWER 30M								
Project No. 1 TOWERIST								
Client's Name								
00	—	Schadri	—	Approved	Date	—	—	Designation
01	—	Schadri	—	Accepted	Date	—	—	—
02	—	Schadri	—	Accepted	Date	—	—	—





GENERAL VIEW

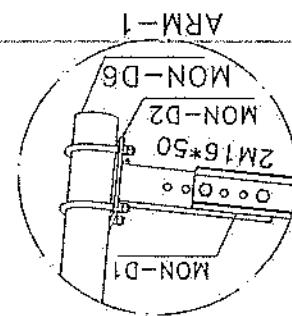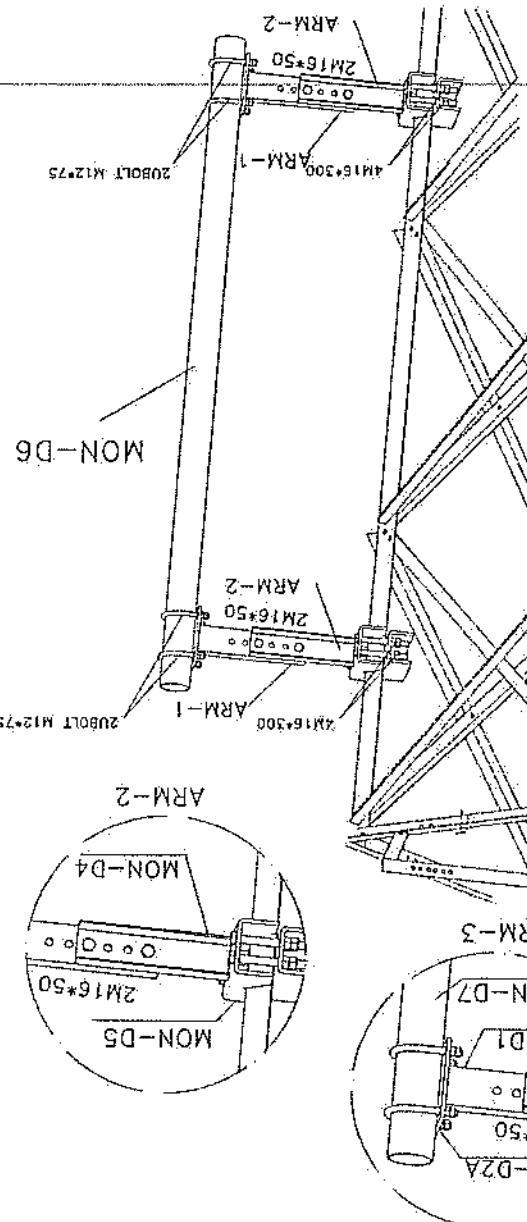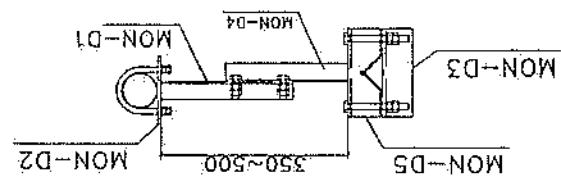

BILL OF MATERIAL GS1			
ASSEMBLY	POSITION	SIZE	QUANTITY
ARM-1	MON-D3	M16	2
ARM-2	MON-D2	M16	2
ARM-1	MON-D1	M16	2
ARM-2	MON-D4	M16	2
ARM-1	MON-D5	M16	2
ARM-2	MON-D6	M16	2
ARM-1	MON-D1	M16*50	2
ARM-2	MON-D2	M16*50	2
ARM-1	MON-D1	M16*50	2
ARM-2	MON-D4	M16*50	2
ARM-1	MON-D5	M16*50	2
ARM-2	MON-D6	M16*50	2

GENERAL VIEW

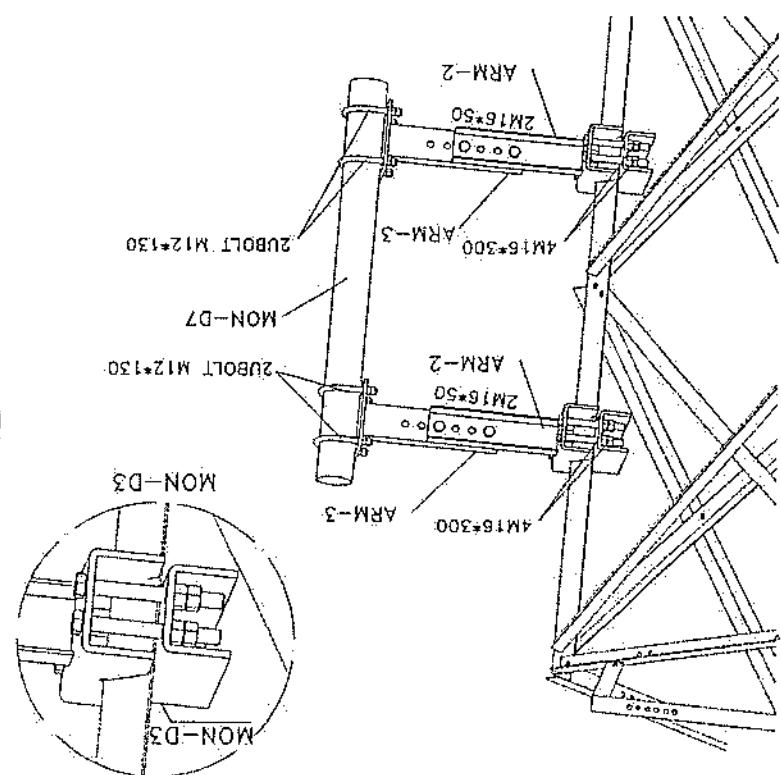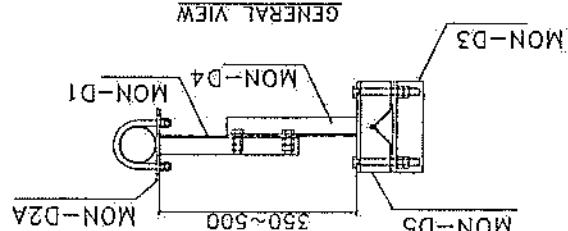


BILL OF MATERIAL MW			
ASSEMBLY	POSITION	SIZE	QUANTITY
ARM-3	MON-D3	M16	2
ARM-2	MON-D2	M16	2
ARM-3	MON-D1	M16	2
ARM-2	MON-D4	M16	2
ARM-3	MON-D5	M16	2
ARM-2	MON-D6	M16	2
ARM-3	MON-D3	M16*50	2
ARM-2	MON-D2	M16*50	2
ARM-3	MON-D1	M16*50	2
ARM-2	MON-D4	M16*50	2
ARM-3	MON-D5	M16*50	2
ARM-2	MON-D6	M16*50	2

Bilal


Project No.:	1/11	Ref. No.:	00	Sheet No.:	12
Title:	NB TOWER 30M	Tower Type:	TOWER NB	PLATFORRM 3m	
Project:	AFGHAN TELECOM	TOURIST			
Client:	AFGHAN TELECOM				
Ref. No.:	00	Date/In:	00/00/00	Approved:	00/00/00
Design:	---	Drawn:	---	Checked:	---
00	---	S.Ghadir	---	A.Sabzehzou	00/00/00
01	---	S.Ghadir	---	A.Sabzehzou	00/00/00
02	---	S.Ghadir	---	A.Sabzehzou	00/00/00

RBM10x50	6
M12*45	6
Specification	Qty
LIST OF Bolts - LADDER	

SECTION A-A

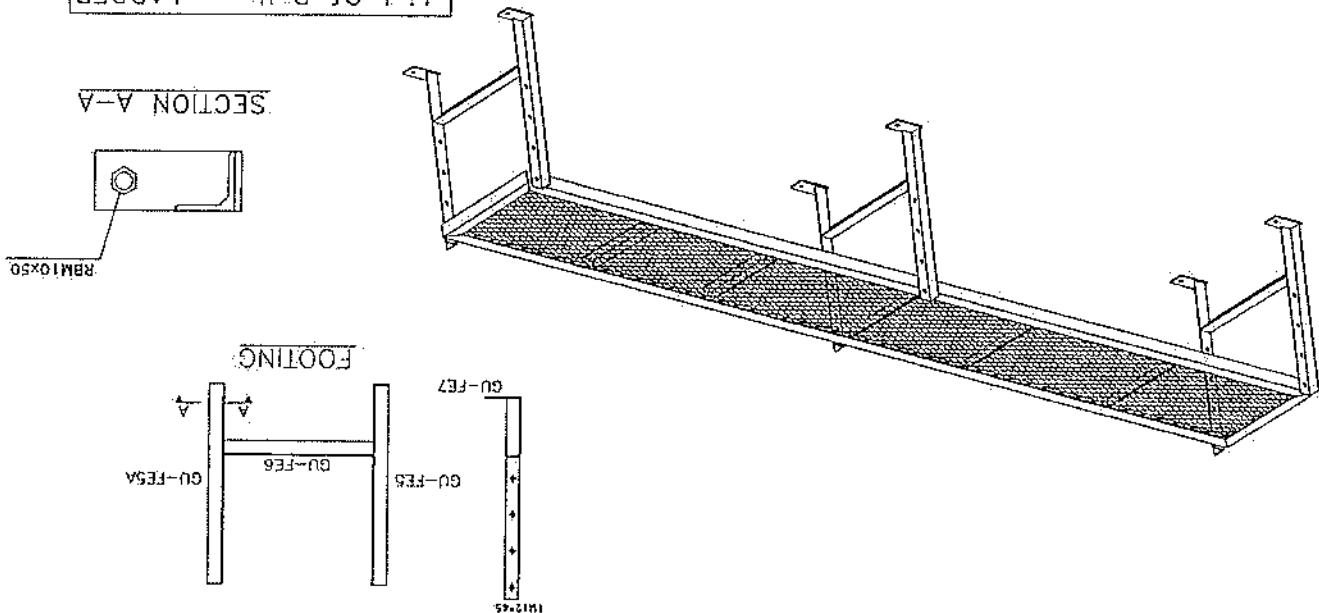


FOOTING

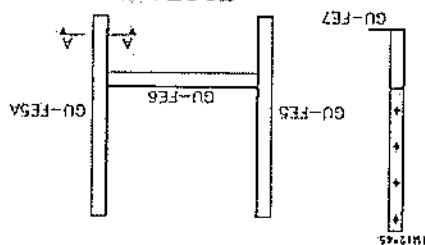

3000



400

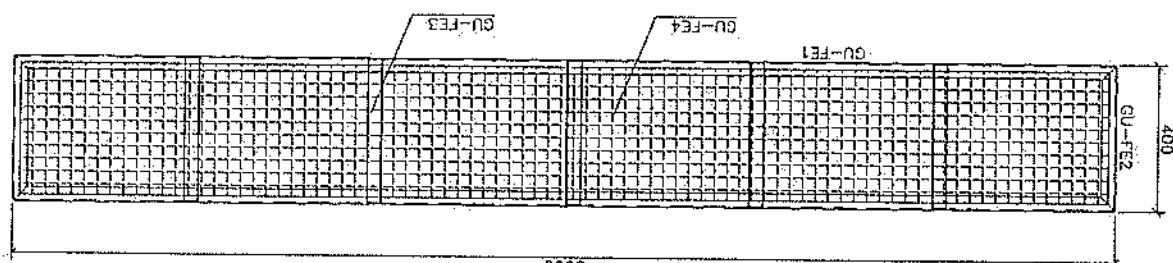

Project Name	Site No.	Date	Page No.
TOWER 30M		1/1	00
LADDER			
Project Title  Project Description AEROMAR TELECOM			
Per Design	Drawn	Checked	Approved
00	SGH&H	—	ASG&H
01	—	—	01/13/24
02	—	—	—

L1S1 Of Bells - LADDER	Specificalion Qty	Molaral
M1D+40	134	GR8.8

Safety Hoop And Rack Feeder

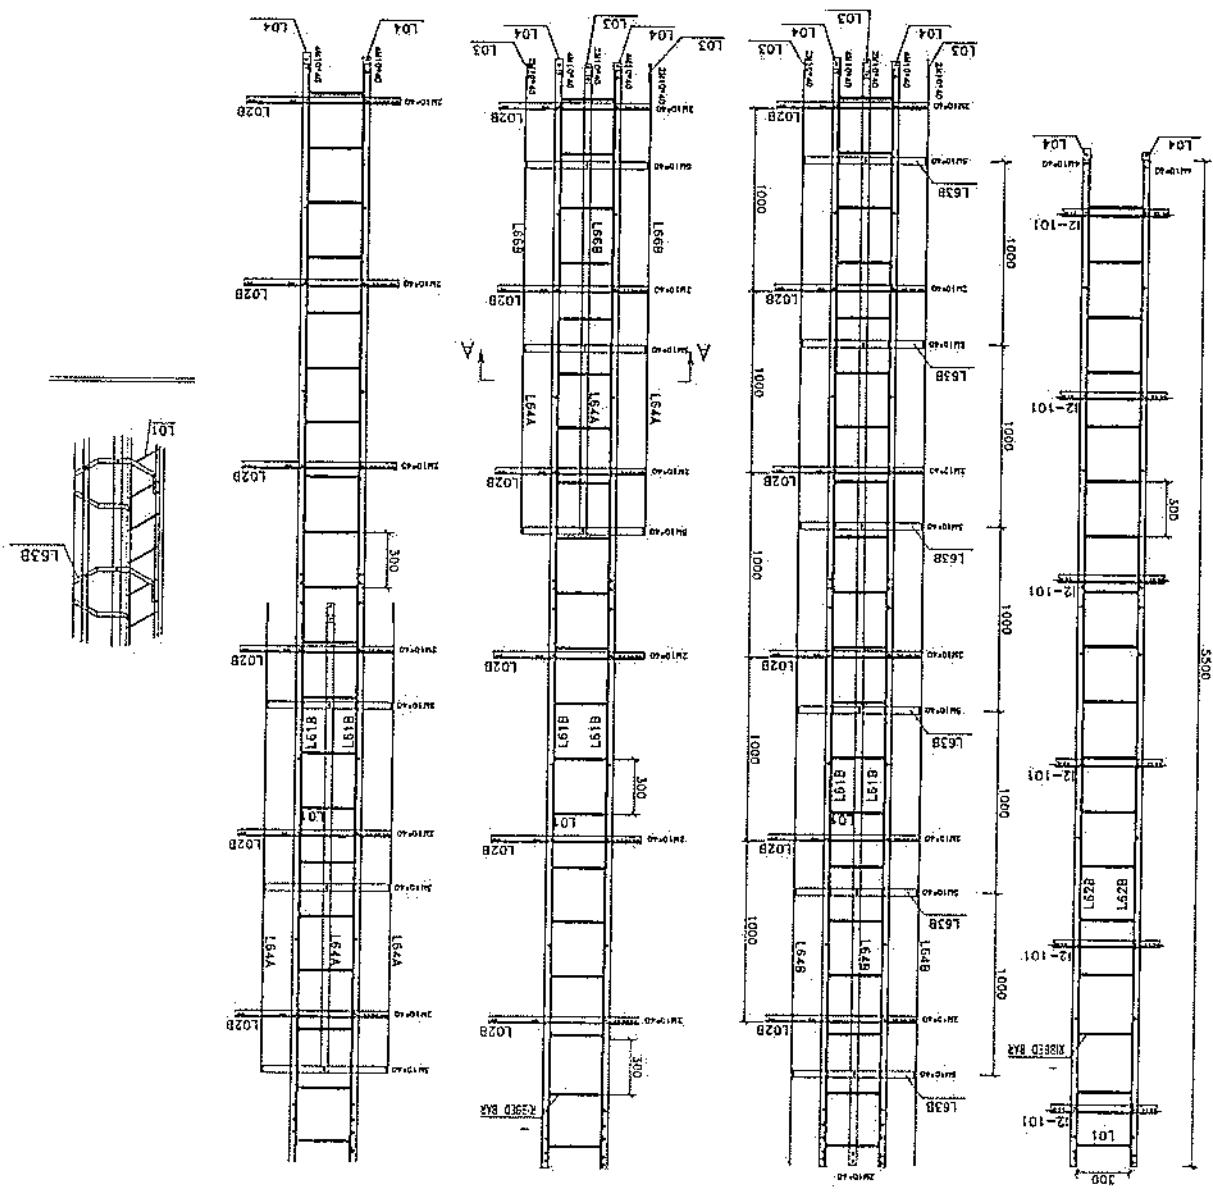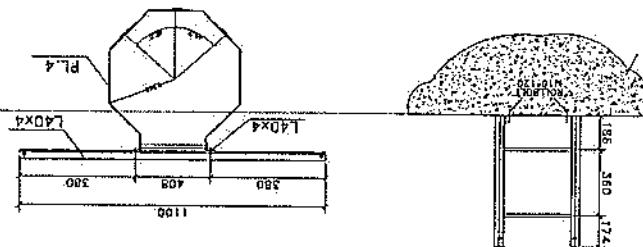

Total Weight	2008 Kg
Weight	154 1804 50
Unit Weight	3.851 1.578 0.617
Total Length	40 1143.4 81.6
Site Address:	--

Project No.:	Drawing No.: NB36-1
Site Name:	Site No.:
Scale:	Site Type:
Unit: mm	Structure Code:
Site No.:	---


Shape	Diagonal length	Orthogonal length	Drawn	Checked	Approved	Date	Description
00	M.Daneshvar	S.Ghadir	M.Daneshvar A.Soltanhosseini	A.Soltanhosseini	10/04/2024	-	-
00	-	-	-	-	-	-	-
1	1000 100	25 1.25	32	40	425	616	Project:
2	7850 300	10 2.38	20	40	47.6	1056	Title:
3	400 200	10 1.70	20	40	34	874	NB-30m Mat Foundation
4	7850 300	16 8.25	128	38	2.3	2.3	(Loadding B, Rock Soil)
5	400 200	16 2.3	38	154	1804	50	Unit: mm
6	CONCRETE COVERING IS 7.5cm.						Site Name:
7	CONCRETE TO BE POURED MAX. IN TWO STAGES.						Site Type:
8	CONCRETE TO CONFIRM TO SPECIFICATION.						Site No.:

Vcon	39.6 m ³
Vexc	13.4 m ³

5	REBARS HAVE MIN. YIELD STRESS OF $F_y = 4000 \text{ kg/cm}^2$.
6	CONCRETE SHOULD HAVE MIN CLENDER STRENGTH OF $f_c = 250 \text{ kg/cm}^2$.
7	CONCRETE TO BE POURED MAX. IN TWO STAGES.
8	CONCRETE TO CONFIRM TO SPECIFICATION.
9	NOTES:

SPEC.

NB30m	4.0	8000	500	700	600	25	2200
TOWER	$Q_a(\text{kg/cm}^2)$	$A(\text{mm})$	$B(\text{mm})$	$C(\text{mm})$	$H(\text{mm})$	$D(\text{mm})$	$E(\text{mm})$

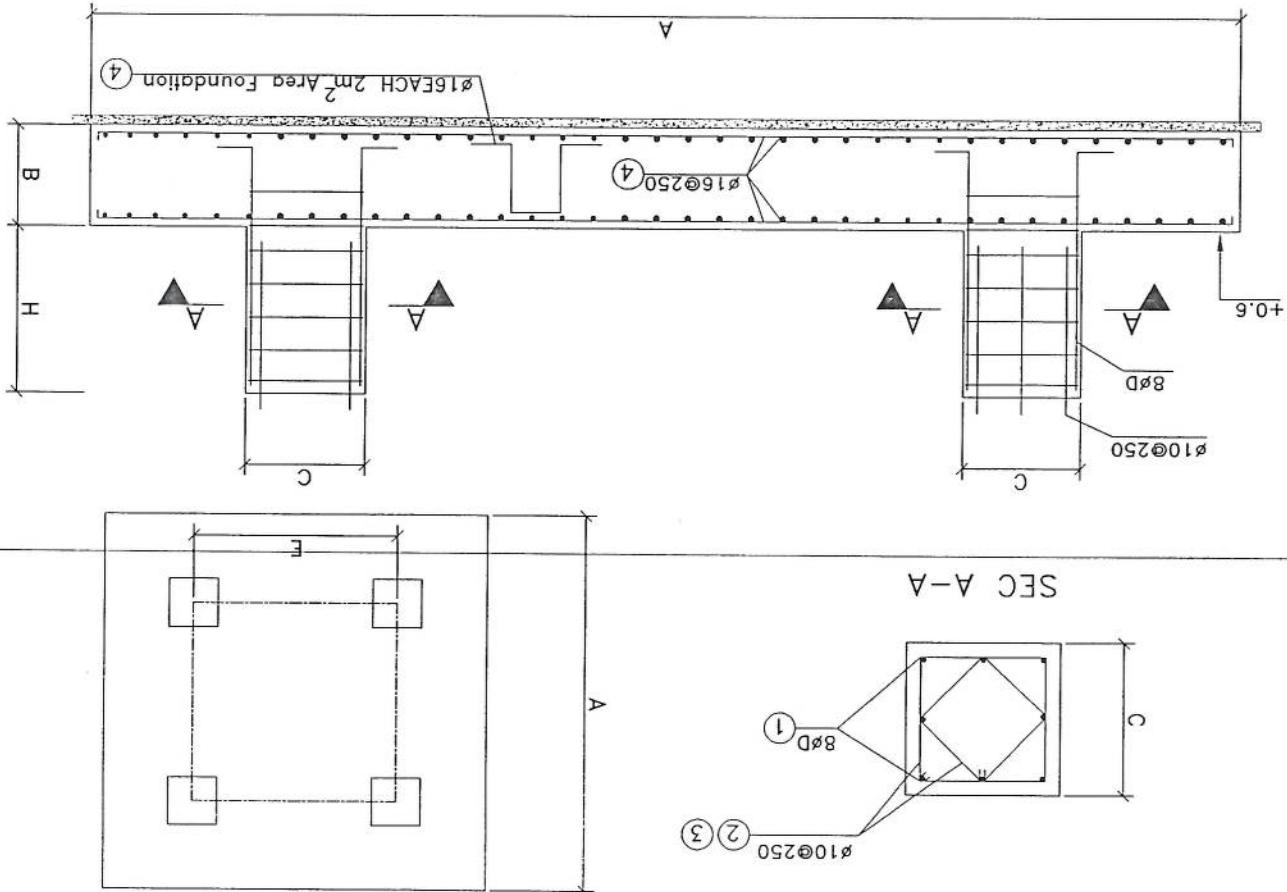

GSM سایت های پروژه:

موضوع: بیل مقادیر تاریخ:

RF@BSS : دیپارتمنت:

Total Budget / Item	Unit Cost (AFS)	Total Qty.	Height (m)	Width (m)	Length (m)	Unit	Item	Description	NO.
								توضیحات:	
1		Job 1	1	19.3	0.7	m3	1	کندکاری تهاب اتاق محافظت اتاق چتراتو و تشنلاب: توضیحات: بزرگتر کاری ساختمانی ساخه برای کار ساختمانی هموارکاری و آماده سازی ساخه برای کار ساختمانی: کندکاری شده و پلک کاری ساخه از وجود ماده اتصالی و خود پلک استفاده مانند خاک و خاشک و خیره ، ساختمانی کندکاری تهاب ها خاک کندکاری شده باید به محل از قبل تینیف شده انتقال داده شود. قابل از اغاز کار میتوانی ساخه باید کاملاً هموار باشد برای این منظور در صورت ضرورت کندکاری و پلک صورت گیرد	
2		Job 1	1	19.3	0.7	m3	1	توضیحات: کندکاری تهاب چتراتور و تکنیک تیل: توضیحات: بزرگتر کندکاری شده باید به فاصله دورتر جایجا شود.	
3		Job 1	1	5.2	2.5	m3	1	کندکاری تهاب ها خاک کندکاری شده باید به فاصله دورتر جایجا شود.	
4		Job 1	1	3.2	1.7	m3	1	کندکاری تهاب ها را اعلیت زاویه ۹۰ درجه الزامی بوده و برای جلوگیری از ریزش خاک و خاشک در داخل تهاب ها خاک کندکاری شده باید به فاصله دورتر جایجا شود.	
5		Job 1	1	19.3	0.7	m2	1	توضیحات: BTS تهاب اتاق محافظت، اتاق چتراتور و تشنلاب توسعه ماسنین: توضیحات: تیک کاری تهاب اتاق محافظت، کاری ساخه کندکاری شده باید نظر به نوع و چگونگی خاک و مطلق به حدایت انخیز ساحه صورت گیرد. استخدام ساخه پیک کاری شده باید نظر به نوع و چگونگی خاک و مطلق به در تنظر گرفته شود.	
6		Job 1	1	19.3	0.7	m2	1	توضیحات: تیک کاری تهاب چتراتور و تکنیک تیل: توضیحات: تیک کاری تهاب کاری شده باید نظر به نوع و چگونگی خاک و مطلق به حدایت انخیز ساحه صورت گیرد.	
7		Job 1	1	5.2	2.70	m2	1	استخدام ساخه تیک کاری شده باید نظر به نوع و چگونگی خاک و مطلق به در تنظر گرفته شود.	
8		Job 1	1	3.2	1.70	m2	1	توضیحات: BTS تهاب اتاق محافظت و تشنلاب : توضیحات: تیک کاری شده باید نظر به نوع و چگونگی خاک و مطلق به حدایت انخیز ساحه صورت گیرد.	
9		Job 1	1	21.95	0.15	m3	1	توضیحات: هموار کاری جفل در سالمه مطابق به تشیوه و حدایت انخیز ساحه باید صورت گیرد. مواد ساختنی استفاده داشتیق محفوظ و تشنلاب :	

توضیحات:

BTS

10	هموار کاری جعل در ساخته مطابق به تقسیم و هدایت انجینیر ساخته پایه صورت گرفت. مواد مرور استفاده: جعل باکنفیت عالی، حداقل سایز 8 سانتی و حد اقل 15 سانتی متر بشد و در ضخامت 10 سانتی مزفرش گردد.
11	کانکریت ریزی بدون سیخ (PCC) برای گفت تهاب های اتفاق محافظه و شتاب: توضیحات: کانکریت ترکیب میگردد و مروطوب نگهداشتن (Curing) سطح آن به سنت زمان حد اکثر 28 روز و حداقل 14 روز از زامی میباشد. قالب پندی پاک، سمنت تازه و باکنفیت وریگ پاک و شسته شده پایه انجینیر ساخته صورت گرفت.
12	کانکریت ریزی بدون سیخ (PCC) برای زینه های اتفاق محافظه، شتاب و تهاب های مرتبط توضیحات: کانکریت ترکیب 1:2:4 به این منظور استعمال میگردد و مروطوب نگهداشتن (curing) سنت زمان حد اکثر 28 روز و حداقل 14 روز از زامی میباشد. قالب پندی پاک، سمنت تازه و باکنفیت علی، جعل وریگ پاک و شسته شده پایه انجینیر ساخته صورت گرفت.
13	: cabl tray توضیحات: کانکریت ملاک (curing) سطح آن به مدت زمان حد اکثر 28 روز و حداقل 14 روز از زامی میباشد. قالب پندی پاک، نگهداشتن (curing) سطح آن به مدت زمان حد اکثر 30 روز از زامی میباشد. قالب پندی پاک، سمنت تازه و باکنفیت عالی، جعل وریگ پاک و شسته شده پایه انجینیر ساخته صورت گرفت.
14	منگ کاری برای اتفاق محافظه، اتفاق جعل اتوار و شتاب: توضیحات: سندگ کاری باید با مسلاه ترکیب 1:4 صورت گرفت و مروطوب نگهداشتن آن به مدت زمان حد اکثر 28 روز و حداقل 14 روز از زامی میباشد. سندگ معدنی مطابق با ابعاد تقریبی 30 در 30 سانتی متر در ان استفاده سندگ کاری برای اتفاق محافظه، اتفاق جعل اتوار و شتاب:
15	منگ کاری برای اتفاق محافظه، اتفاق جعل اتوار و شتاب: توضیحات: سندگ کاری باید با مسلاه ترکیب 1:3 صورت گرفت و مروطوب نگهداشتن آن به مدت زمان حد اکثر 28 روز و حداقل 14 روز از زامی میباشد.
16	برکاری اتفاق محافظه، حعل، ریگ، خاک، این مخلوط گردد و سطح به سطح تپک کاری شود که ضخامت هر سطح آن بیشتر از 30 سانتی متر بشد. همچنان ضخامت جعل تبدیل از 15 سانتی متر بیشتر باشد.
17	فنسیس برای دیوار احاطوی و سیم خاردار بالا دیوار احاطوی: توضیحات: قطر دایره سیم خاردار باید در طول مسیر ثابت پاشد و اندازه آن مطابق تقشه و هدایت انجینیر ساخته در نظر گرفته شود. نصب سیم خاردار با تمام اجرای آن ملتد پیوه های گلولایز شده ۷ شکل و غیره صورت گیرد.
18	فنسیس بلند چهار ملی باید خاله های باید شش دریش سانتی بشد. توضیحات: برای پوشش اتفاق محافظه، اتفاق جعل اتوار و شتاب: کانکریت سیخ دار (RCC) برای اعمار بام اتفاق گارد و شتاب باید از کانکریت سیخ دار مارک $f_c = 3000 \text{ psi}$ (211 kg/cm ²) و جعل نیز و نو برای قالب پندی و سمنت تازه و باکنفیت همراه با ریگ و شسته شده برا کانکریت ریزی ضروری است. سیستمی بندی آن مطابق به تقشه صورت گیرد. حد اکل زمان برای ابیاری 14 روز و حداقل 28 روز میباشد.

کنکریت سیستم دار (RCC) برای سلپ جزئیاتور و تانک تیلل:

19	2.50	0.20	2.50	5.00	m3	1	$f_{c}=3000\text{psi}$ توضیحات: برای اعمال سلپ جزئیاتور باید از کانکریت سیستم دار مارک 200 استفاده شود. چوب پاک و نو برای قالب بندی و سمنت تازه و باکفیت همراه با ریگ و جفل تغذیه شده از کانکریت ریزی ضروری است. میخندیدی ان مطابق به تقشه صورت گیرد. حد اقل زمان برای ایندیگر 14 روز و حداقل 28 روز میباشد.
20	0.90	0.20	1.50	3.00	m3	1	کانکریت سیستم دار (RCC) برای سلپ BTS باید از کانکریت سیستم دار مارک 200 استفاده شود. چوب پاک و نو برای قالب بندی و سمنت تازه و باکفیت همراه با ریگ و جفل تغذیه شده از کانکریت ریزی ضروری است. میخندیدی ان مطابق به تقشه صورت گیرد. حد اقل زمان برای ایندیگر 14 روز و حداقل 28 روز میباشد.
21	47.97	1.00	47.97	m2	1	اینروگام برای پایه اتفاقی محافظه اتفاق خزانه و تشتباب: ایروگام با کوفیت عالی پایه باید با کوفیت عالی پایه باید با کوفیت عالی پایه استعمال شود.	
22	53.72	1.00	53.72	m2	1	اینروگام برای پایه اتفاقی محافظه و تشتباب: باید سطح داخلی و بیرونی دواره های اتفاقی محافظه و تشتباب: مخدامت پلاسٹر باید 15 ملی متر در نظر گرفته شود و از ترکیب 1:4 سمنت، ریگ و مصاله استفاده شود و سطح توپیخات: مخدامت پلاسٹر باید 15 ملی متر در نظر گرفته شود و از ترکیب 1:4 سمنت، ریگ و مصاله استفاده شود و حدائق 14 روز و حدائق 28 روز صورت گیرد. از ریگ پاک و شسته شده و سمنت تازه و آب پاک در ترکیب مصاله آن استفاده شود.	
23	11.25	1.00	11.25	m2	1	اینرسر چت اتفاق محافظه و تشتباب: باید صفت پلاسٹر 15 ملی متر در نظر گرفته شود و از ترکیب 1:4 سمنت، ریگ و مصاله استفاده شود و حدائق 28 روز صورت گیرد. از ریگ پاک و شسته شده و سمنت تازه و آب پاک در ترکیب مصاله آن استفاده شود.	
24	9.20	1.00	9.20	m2	1	نهیه و نصب کلکین های چوبی برای اتفاق محافظه، اتفاق چزن اتوور و تشتباب: تهیه و نصب کلکین های چوبی برای اتفاق محافظه، اتفاق چزن اتوور و تشتباب: که اندازه آن در تقشه ها موجود است.	
25	4.05	1.00	4.05	m2	1	توضیحات: تصفیه کلکین چوبی یک جداره (یک شیشه بی) ریگ شده که اندازه آن در تقشه ها موجود است.	
26	27	برای انجام شود.	توضیحات: از چوب خشک روسی باید به این منظور کلر گرفته شود و ریگ روغنی سفید برای جلوگیری از فرسایش زود رس آن صورت گیرد و همچنان قلفک سمتگیره چران و سایر مواد مرور صورت این در نظر گرفته شود.				
		برای خوب بگذرد.					

28	متراز و نصب دروازه فلزی برای اتاق جنرال و ورودی اصلی سایت:	توضیحات: دروازه بزرگ فلزی که شامل دستگیر، قفل، چیز اس و غیره ابزار مورد ضرورت همچنان استعمال صدرینگ و رینگ بهیان و کار تمام میگردد. بعداً و محل نصب آن باید مطابق به نقشه صورت گیرد.	جزئی مووجود در افغانستان در ساخت آن استفاده گردد. ضخامت آن باید 2 ملی متر در نظر گرفته شود و رینگ خذکستری همراه با ضد زنگ و سایر وسائل مانند قفل، دستگیر غیره در آن در نظر گرفته شود.				
29	جفل (Crush aggregate) برای حوالی سایت:	توضیحات: نصب کاری جفل در ساخه مطابق به نقشه و هدایت انجینیران ساخته جفل باکوپت عالی و پاک، دارای رینگ سینه، حداقل سایز آن 3 سانتی و حداقل سایز 1.5 سانتی متر بایشد.					
30	تنهیه و نصب کامود برای تشنبل:	توضیحات: نصب کامود با تمام بسته ها، پاپیپ ها و تصام وسائل مورد ضرورت آن کار تمام. کمود ابرانی و برای تشنبل استفاده کرد.					
31	اعمار چاه فاضلاب برای تشنبل:	توضیحات: ایجاد چاه فاضلاب که شامل کندکاری چاه، تقویه و جایگاهی چک کالکریتی سیستم دار داخل چاه، پلیپ دوانی از جهت الی تشنبل، سرپوش کالکریتی سیستم دار، ریگ اندزی در داخل و اطراف چک و سایر مواد مورد ضرورت تنهیه و نصب لبرق برای سرویس ها و گروپ های اتاق محافظه و تشنبل:					
32	تنهیه و نصب لبرق برای سرویس ها و گروپ های اتاق محافظه و تشنبل:	توضیحات: ایجاد هسته، اینبر مسی علیق کاری شده تعداد هسته ها، مفرد (پیک تار) سایز مقطع 2.5 ملی متر مرتب رینگ، اس + سرخ و نسواری هسیاه					
33	تنهیه و نصب لبرق برای سماكت های اتاق محافظه:	توضیحات: اینبر مسی علیق کاری شده تعداد هسته ها، مفرد (پیک تار) سایز مقطع 2.5 ملی متر مرتب رینگ، اسی + سرخ و نسواری هسیاه					
34	تنهیه و نصب سماكت های اتاق محافظه:	توضیحات: اینبر مسی علیق کاری شده تعداد هسته ها، مفرد (پیک تار) سایز مقطع 2.5 ملی متر مرتب رینگ، اسی + سرخ و نسواری هسیاه					
35	اعمار فوندوشون سولر سیستم مطابق نقشه:	توضیحات: اینبر مسی علیق کاری شده تعداد هسته ها، مفرد (پیک تار) سایز مقطع 2.5 ملی متر مرتب رینگ، اسی + سرخ و نسواری هسیاه					
36	تنهیه و نصب فیوز پاکس:	توضیحات: اینبر مسی علیق کاری شده تعداد هسته ها، مفرد (پیک تار) سایز مقطع 2.5 ملی متر مرتب رینگ، اسی + سرخ و نسواری هسیاه					
37	استفاده: سیه عدد سرکت بیریکر (PCS 63A/AC and 1 PCS 16A/AC 2) معده تمام پر زده جات و مواد مورد کننده های مربوطه فیوز باکس باید داخل شترورها اطلاق جنرال اور نصب گردد.						
	Grand Total						

Site ID	GHO001	Candidate		New Lat	33.41421	New long	64.31935	NeW Lat	33.41421	NeW long	64.31935	Location Name	
Type of Property	Private?	GOV?	✓	NA?	GOV	Owner Accessible?	Yes	Property owner contact	Contract Agreement Negotiated?				Site type
Land type	Desert level	Hill	Mountainous	City	Rural	Rocky	✓	Access Road available	Length "2000m":				Access road needed
								Width "4m":					
needed tower type	GF	30m Alteg	GM				Yes	Boundary wall needed					
needed tower height	One side:	2 sides:	3 sides:	4 sides: V				Guardroom needed					
No of floors	Yes	Yes	Yes	Yes				Toilet/Washroom					
Building type	Yes	Yes	Yes	Yes				RT site					
Building height	3m							Wall fence needed					
RT available area	6*4 after smooth							RT available area					
Location photo record	General view	Panaromic (45°) 8 photos						Location photo record					
Note:	جای خالی داشت اما مساحت کم است و نیاز به تغییراتی داشت. این مکان را برای ساخت یک برج می‌دانم.												

H2 with 0° degree
Wang

<p>30m Tower</p>								<p>N</p>								
HORIZONTAL VIEW PLAN 1								VERTICAL VIEW PLAN 1								
DISTANT SITE NAME	TX	RX	VLAN	ANTENNA BEARING	SIZE	ANTENNA IN Distance(km)	HEIGHT OF TOWER									
GH0041				12	5	23	25m									
GH0035				12	177	26	25m									
GH0050				18	274	51	23m									
GPS COORDINATE DATE Lat Long																
NAME ADDRESS SITE CAND 1 TYPE 30m Self-Support Tower																