



امارت اسلامی افغانستان
ریاست عمومی شرکت های امارتی



د افغانستان اسلامی امارت
د امارتی شرکتونو لوی ریاست



د افغان تیلی کام مخابراتی امارتی شرکت لوی ریاست
د مالی او اداری معاونیت
د تدارکات و ریاست
د پریرودلو امریت
د تکنیکی او اجناسو پروردلو مدیریت

(موضوع: اعمار احاطه سایت جدید GHO004 و ملزمات مورد ضرورت آن واقع ولسوالی تیوره ولايت غور)



{1212}

شماره درخواست نرخدهی:

{1446/4/18}

تاریخ صدور درخواست نرخدهی به قمری:

{1403/7/30}

تاریخ صدور درخواست نرخدهی به شمسی:

جنس فوق ضرورت : معاونیت عملیاتی بیسیم(آمریت RF&BSS

تاریخ ترتیب استعلام: (1446 / 7 / 30)

- (1) اداره {نام اداره تدارکاتی را درج کنید} تخصیص بودجه لازم برای تدارک اجنبى/ خدمات غیر مشورتی مندرج این درخواست را دارد.
- (2) آفر سریسته شما الى {تاریخ و وقت را درج کنید} یا قبل از آن به دفتر {مدیریت خریداری امریت تهیه و تدارکات شرکت افغان تیلیکام } تسليم داده شود.
- (3) آفر ها ئیکه بعد از میعاد تسليمی ارائه گرددن، بدون اینکه بازشود مسترد می گردد. پاکت حاوی آفر باید به صورت واضح عبارت نرخ برای {نام اجنبى/ خدمات غیر مشورتی را درج کنید} نشانی شده باشد.
- (4) آفر ارائه شده در آفرها باید الى مدت (30) روز تقویمی سر از تاریخ ختم میعاد تسليمی آفرها اعتبار داشته باشد.
- (5) در صورت تغیر در مقدار نیازمندی، اداره می تواند مقدار نیازمندی تقاضا شده را الى (25) فيصد زیاد و یا کم نماید، مشروط به اینکه قیمت مجموعی آن از حدود صلاحیت پولی برای درخواست نرخ گیری تجاوز ننماید.
- (6) ترجیح داخلی مطابق حکم چهارم طرز العمل تدارکات قابل اجرا است. {موردن ترجیح داخلی و فيصدی آنرا درج نمائید}.
- (7) آفر گشائی در محضر عام حتمی نبوده و فرمایش دهنده مکلف به قبول نازلترين نرخ نمی باشد. در صورت رد هر یک یا تمام آفرها فرمایش دهنده کدام مسؤولیت در قبال داوطلب تهیه/ارائه کننده ندارد.
- (8) آفر دهنده اسناد ذیل را با آفر خویش ضمیمه می نماید:
 - 1- جواز تجاری/ فعالیت/کار قابل اعتبار؛
 - 2- نمبر تشخیصیه مالیه؛
 - 3- اجازه نامه تولید کننده (درصورت لزوم).
 - 4-
- (9) سند نرخ گیری تکمیل و توسط شخص با صلاحیت یا نماینده تهیه/ ارائه کننده در هر صفحه مهر امضاء شده باشد.
نام کارمند صادر کننده درخواست نرخ گیری:

امضاء هیئت

امضاء هیئت

امضاء هیئت

جدول اقلام و قیمت ها

| شماره | اسم و تشریح با مشخصات تخصصی اقلام | واحد | مقدار | قیمت فی واحد به افغانی | قیمت مجموعی به افغانی |
|-------|------------------------------------------------------------------------------------------------------------------------------------------------------------------------------------------|------|-------|---------------------------|--------------------------|
| 1 | اعمار احاطه سایت GHO004 از FENCE ولايت غور منطقه خوله ماهی زلرگک منطقه نیلی ولسوالی تیوره با گارد روم و تشناب توسيط سنگ مطابق مشخصات ضمieme کوردينات سایت جديد غور : 64.36921 - 33.22432 | | 1 | | |
| 2 | اعمار يك اطاق برای جنراتور آن در سایت GHO004 مطابق مشخصات ضمieme | PCS | 1 | | |
| 3 | اعمار يك سلب بطری بانک BTS همراه با سایبان آن در سایت GHO004 مطابق مشخصات ضمieme | PCS | 1 | | |
| 4 | اعمار فونديشن سولر سیستم مطابق مشخصات ضمieme | PCS | 1 | | |
| 5 | انتقال از گدام مهتاب قلعه ولايت کابل و نصب تاور 30 متره گايد ماست در سایت جديد GHO004 مطابق مشخصات ضمieme | PCS | 1 | | |
| 6 | اعمار سرک به طول 1000 متر به عرض 3 متر به طور خاکي برای عبور و مرور موتو | PCS | 1 | | |

- **داوطلب مکلف است که جنس را طبق مشخصات درج شده در استعلام هذا تهیه و تدارک نماید، در صورتیکه از جانت داوطلب در مشخصات فوق الذکر تغیرات وارد گردد آفر وی باطل پنداشته میشود.**

نوت: بازدید از ساحه لازمی میباشد.

1. معیاد برای ساختمان سایت از تاریخ عقد قرارداد 35 الی 42 روز.
2. اخذ تاییدی کوردنیت برای ساختمان از شعبه نیازمند (تخصصی بیسیم).
3. اخذ 10٪ پول بخاطر تامینات از قیمت مجموعی برای 6 ماه بعد از تسليمی سایت.
4. قیمت در بل احجام کاری لازمی میباشد.
5. در صورت عدم ضرورت به اعمار فونديشن سولر سیستم نظر به ساحه از آن صرف نظر میگردد.

✓ په هره تدارکاتي پروسه کي چې یو شرکت د اړونده نرخ اخيستني استعلام مطابق د اجناسو، خدماتو او ساختماني چارو د تهیه او ترسره کولو لپاره ګټونکي وبل شی او قیمت بی له (100000) سل زره افغانیوڅه لور وی مخکي له دی چې د بربنده ګئی اطلاعیه ترلاسه کري باید له مجموعی قیمت خخه 10٪ لس فیصده د تضمین په دول د افغان تیلى کام مخابراتي امارتی شرکت بانکي حساب ته جمع او اصلی اویز بی د مالی محترم ریاست له تصدق خخه وروسته د تهیه او تدارکاتو ریاست پېرودلو آمریت ته تسليم کري.

✓ که چيرته کوم ګټونکي شرکت دلس فیصده تضمین له ورکولو خخه انکار وکړي شرکت به بی د افغان تیلى کام مخابراتي امارتی شرکت په تورليست کي ثبت کړی او د ډوکال لپاره به د افغان تیلى کام مخابراتي امارتی شرکت دخوش خريد له لاری په تدارکاتي پروسوكی ګډون نه شی کولای.

✓ که چيرته د ګټونکي شرکت لخوا غوښتل شوی اجناس/خدمات په وخت سره تهیه او امداد نه شي یعنی شرکت ونه توانیوی چې اجناس/خدمات/ساختمانی چاری تهیه او ترسره کړي دنه تهیه کولو په صورت کي به د شرکت تضمین ډوکال په پار افغان تیلى کام مخابراتي امارتی شرکت سره پاتی وي او شرکت به بی په تورليست کي شاملېږي ډوکال وروسته به بی بيرته تضمین شرکت ته سپارل کېږي.

✓ پورته ذکر شوی پریکړی د شاروالی جواز لرونکو لپاره د تطبیق ور نه دی.

مجموع قیمت به ارقام بشمول مالیات : عدد

| |
|----------------------------------------------------|
| مجموع قيمت به حروف بشمول ماليات: |
| مجموع مبلغ ماليات به ارقام و حروف: |
| مجموع قيمت به ارقام بدون ماليات: عدد (قابل پرداخت) |
| مجموع قيمت به حروف بدون ماليات (قابل پرداخت) |
| مدت ضمانت (ورانتى/ گرنتى) بعد از تاریخ اكمال: |
| مشخصات ضم پيشنهاد مى باشد: |

مشخصات تكنيكى اجنبى

| مشخصات | اقلام | شماره |
|----------------------|----------------------------------------------------------------------------------------------------------------------------------------------------|-------|
| | آدرس مشخص شركت: اييميل آدرس شركت: | |
| مهر تهيه/ارائه کننده | اسم تهيه/ ارائه کننده: اسم شخص يا نماینده با صلاحیت تهيه/ارائه کننده: امضای شخص يا نماینده تهيه/ارائه کننده: تاریخ: شماره تیلفون حتمی: | |

يادداشت: فرمایش گيرنده کاپي رهنمود، ساخت و مودل، بروشور و يا فهرست تجهيزات يا خدماتي را که اكمال مى نماید ضميمه نماید. معلومات فوق جهت ارزیابی مؤثر آفرها استفاده مى گردد.

شرایط تدارک و پرداخت

شرایط ذيل صرف با موافقه تحريري فرمایش دهنده قابل تغيير مى باشد.

- (1) تهيه کننده مكلف به پرداخت تأمينات و تضمينات مى باشد ، تامينات از سر جمع پول 5 الى 15 فيصد اخذ ميگردد و بعد از تكميل ورانتى به اكانت شركت انتقال ميگردد.
- (2) بعد از اكمال خدمات غير مشورتى/ تهيه اجنبى، تهيه/ارائه کننده باید نسخه اصلی و (2) کاپي بل (Invoice) را به فرمایش دهنده تسليم نماید؛
- (3) پرداخت توسط فرمایش دهنده، طی مدت (30) روز کاري در مقابل مقدار واقعى اجنبى/خدمات غير مشورتى تهيه شده صورت مى گيرد.

(4) فرمایش دهنده میتواند در حالات ذیل با ارسال اطلاعیه کتبی به تهیه/ارائه کننده، امر خریداری را کاملاً یا قسماً فسخ نماید:

- 1- تهیه/ارائه کننده موفق به تحويل بخش یا تمام اجنبی در ظرف مدت معینه در امر خریداری نشود؛
- 2- تهیه/ارائه کننده موفق به اجرای مکلفیت های دیگر تحت امر خریداری نشود.
- 3- هرگاه در اجنبی شده یا خدمات ارائه شده نوافض و یا کاستی ها مشاهده گردد، تهیه/ارائه کننده مکلف به رفع نوافض و کاستی ها در مدت (3) روز کاری بعد از دریافت اطلاعیه در مورد می باشد، در غیر آن فرمایش دهنده می تواند امر خریداری را فسخ نماید.
- 4- هرگاه تهیه/ارائه کننده، در جریان داوطلبی و یا حین اجرای وظایف محوله تحت امر خریداری اقدام به فساد و تقلب نموده باشد.

(5) هرگاه در درخواست نرخ گیری میعاد ضمانت (وارتی/گرنتی) تصریح گردیده باشد، تهیه/ارائه کننده مکلف به تعویض در طول مدت معینه می باشد.


اصلاح اشتباهات محاسبی

(1) اشتباهات محاسبی طور ذیل تصحیح می گردد:

- 1- در صورت تفاوت میان مبلغ به ارقام و حروف، مبلغ به حروف قابل اعتبار می باشد؛
- 2- در صورتیکه تفاوت میان قیمت فی واحد و قیمت مجموعی وجود داشته باشد، قیمت فی واحد برای ارزیابی قیمت ها و ترتیب امر خریداری قابل اعتبار می باشد؛
- 3- در صورت موجودیت تفاوت میان نرخ فی واحد و قیمت مجموعی (حاصل ضرب مقدار در نرخ فی واحد)، نرخ فی واحد قابل اعتبار می باشد، هرگاه از نظر فرمایش دهنده اشتباه در نقاط اعشاری در قیمت فی واحد برجسته باشد، در این صورت قیمت مجموعی اقلام طوریکه نرخ داده شده است قابل اعتبار بوده و قیمت فی واحد باید اصلاح شود.
- 4- فرمایش دهنده مطابق مندرجات فوق اشتباهات محاسبی را اصلاح و بعد از اخذ موافقه کتبی داوطلب در قیمت مجموعی آفر محاسبه می نماید.
- 5- داوطلب مکلف به پذیرش اشتباهات محاسبی در آفر خویش می باشد. در صورت عدم پذیرش اشتباهات محاسبی توسط داوطلب، آفر وی رد می گردد.

نوت:




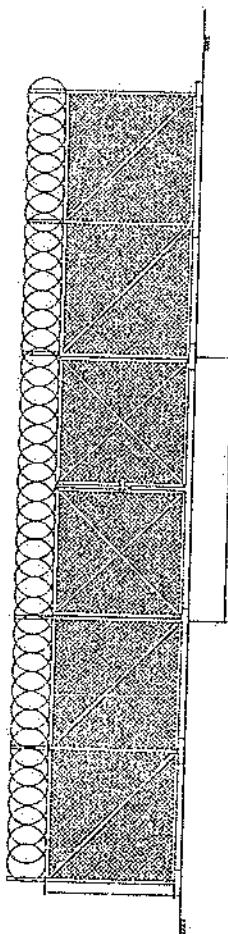

500mm Wall

Use 2 inch Pipe

Use PCC Foundation

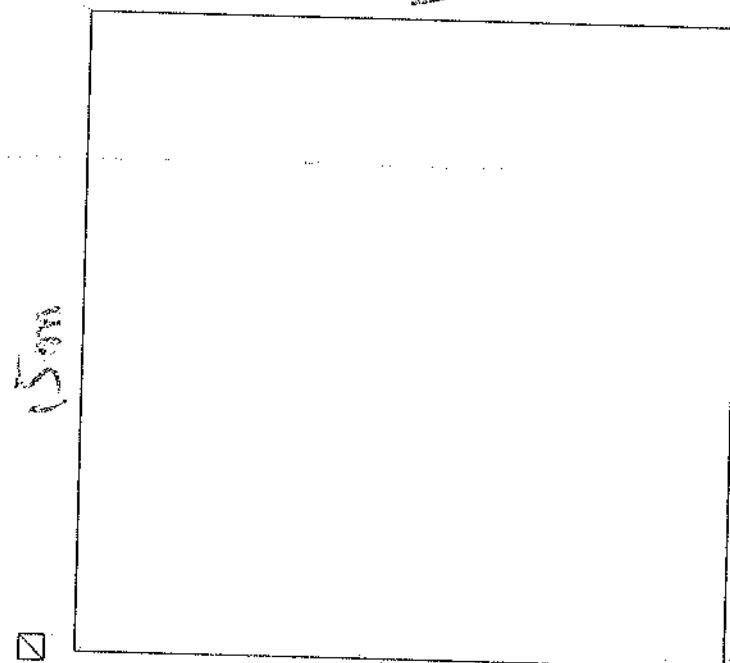

15cm

15cm

15cm

REVISION RECORD
REVISION NO. 1
DATE DD/MM/YY
1

LEGEND:




PROJECT TITLE / NO.
CS/SITES
DRAWING TITLE

DRAWN BY:
Project Implementation Dte
CHECKED BY:
Project Implementation Dte

APPROVED BY:
Project Implementation Dte
SCALE 1:100 @ A3
ACTUAL DATE DD/MM/YY
ISSUE DATE DD/MM/YY
OWNER:

Surat Techno
Solutions

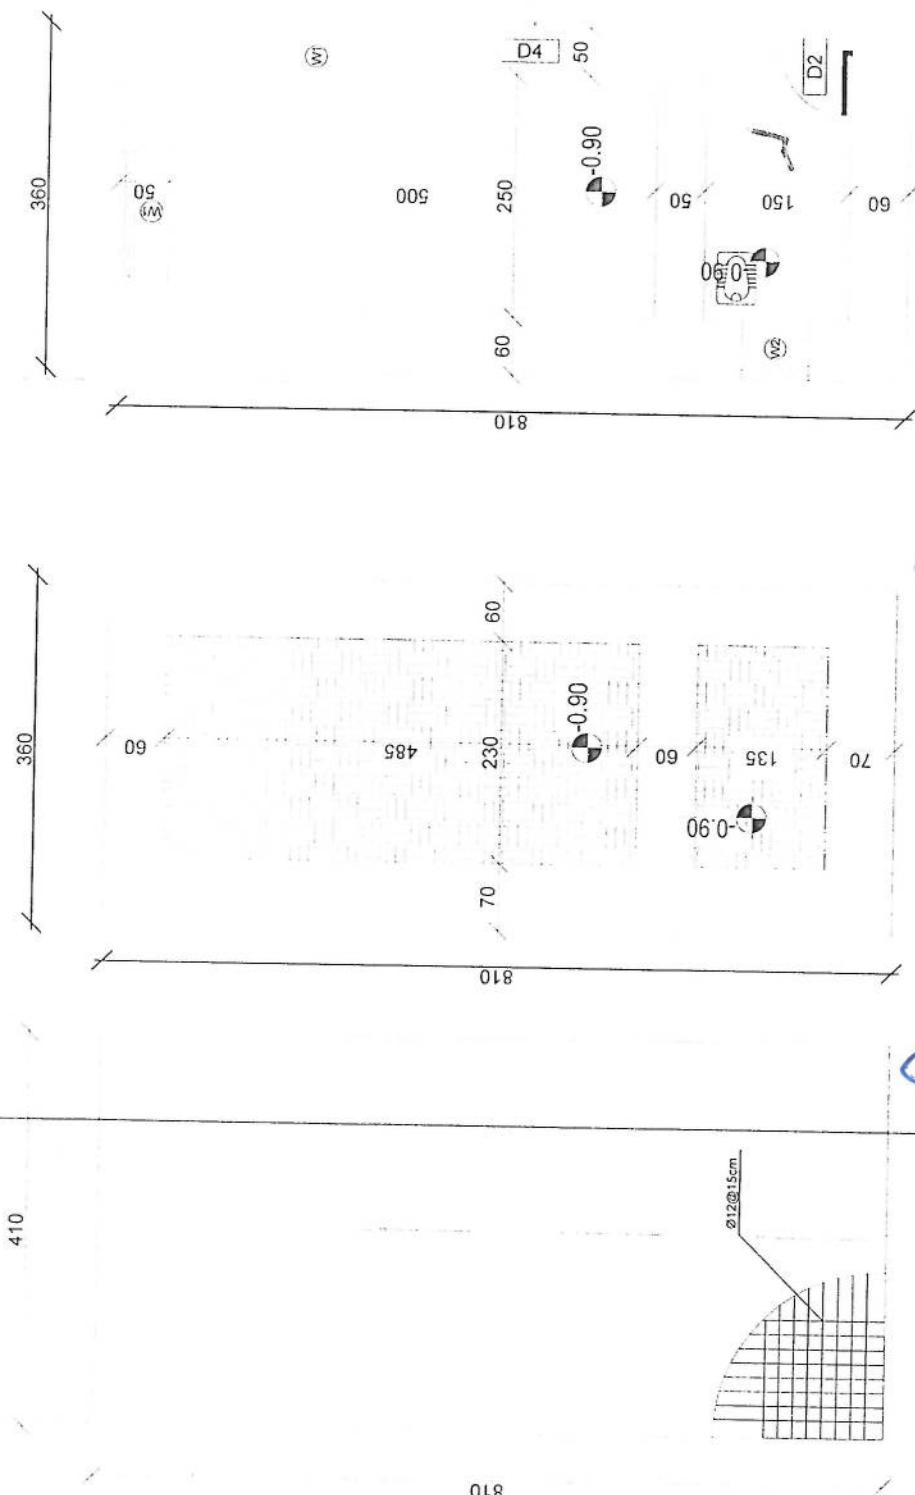

DG Room And Toilet


Excavation of Foundation

rebar details of DG Room and
Toilet roof

PENNSON SHEET
REVISION DATE OR
NO. 102 04/2011
2011


LEGEND:

1:100
4' 8" 10' 7"
1' 0" 4' 2" 7'
10' 4" 30' 7"

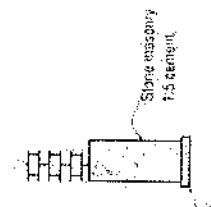

410

365

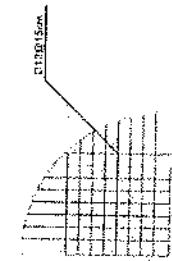

360

Guard Rebar Detail

PROJECT FILE NO.
USM-SITE

DRAWING FILE
D-100

DRAWH. AV.
Project Manager/Designer Ref.

CHECKED BY:
Project Manager/Designer Ref.

APPROVED BY:
Project Manager/Designer Ref.

SCALE: 1:100-25
ACTUAL DATE: 04/2011
ISSUE DATE: 04/2011
OWNER: [Signature]

Drawn by: [Signature]
Checked by: [Signature]
Approved by: [Signature]

000


240
70

4' 8" 10' 7"

Guard room Excavation

460


Isogram
RCC, 12cm

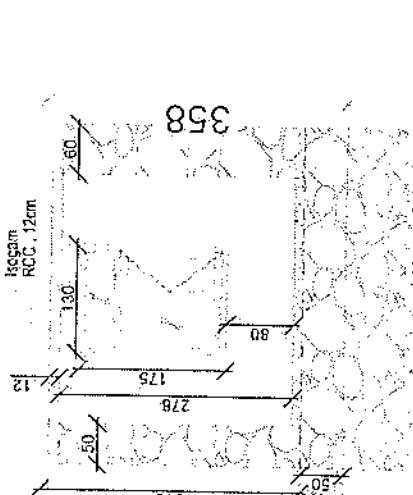

358

410

Section A-A

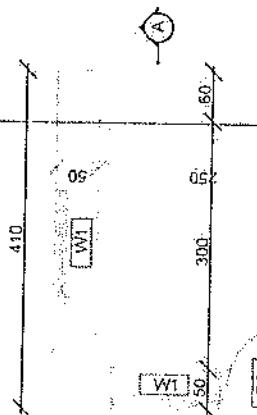

Guard room

PROJECT FILE NO.
USM-SITE

DRAWING FILE
D-100


DRAWH. AV.
Project Manager/Designer Ref.

CHECKED BY:
Project Manager/Designer Ref.


APPROVED BY:
Project Manager/Designer Ref.

SCALE: 1:100-25
ACTUAL DATE: 04/2011
ISSUE DATE: 04/2011
OWNER: [Signature]

Drawn by: [Signature]
Checked by: [Signature]
Approved by: [Signature]

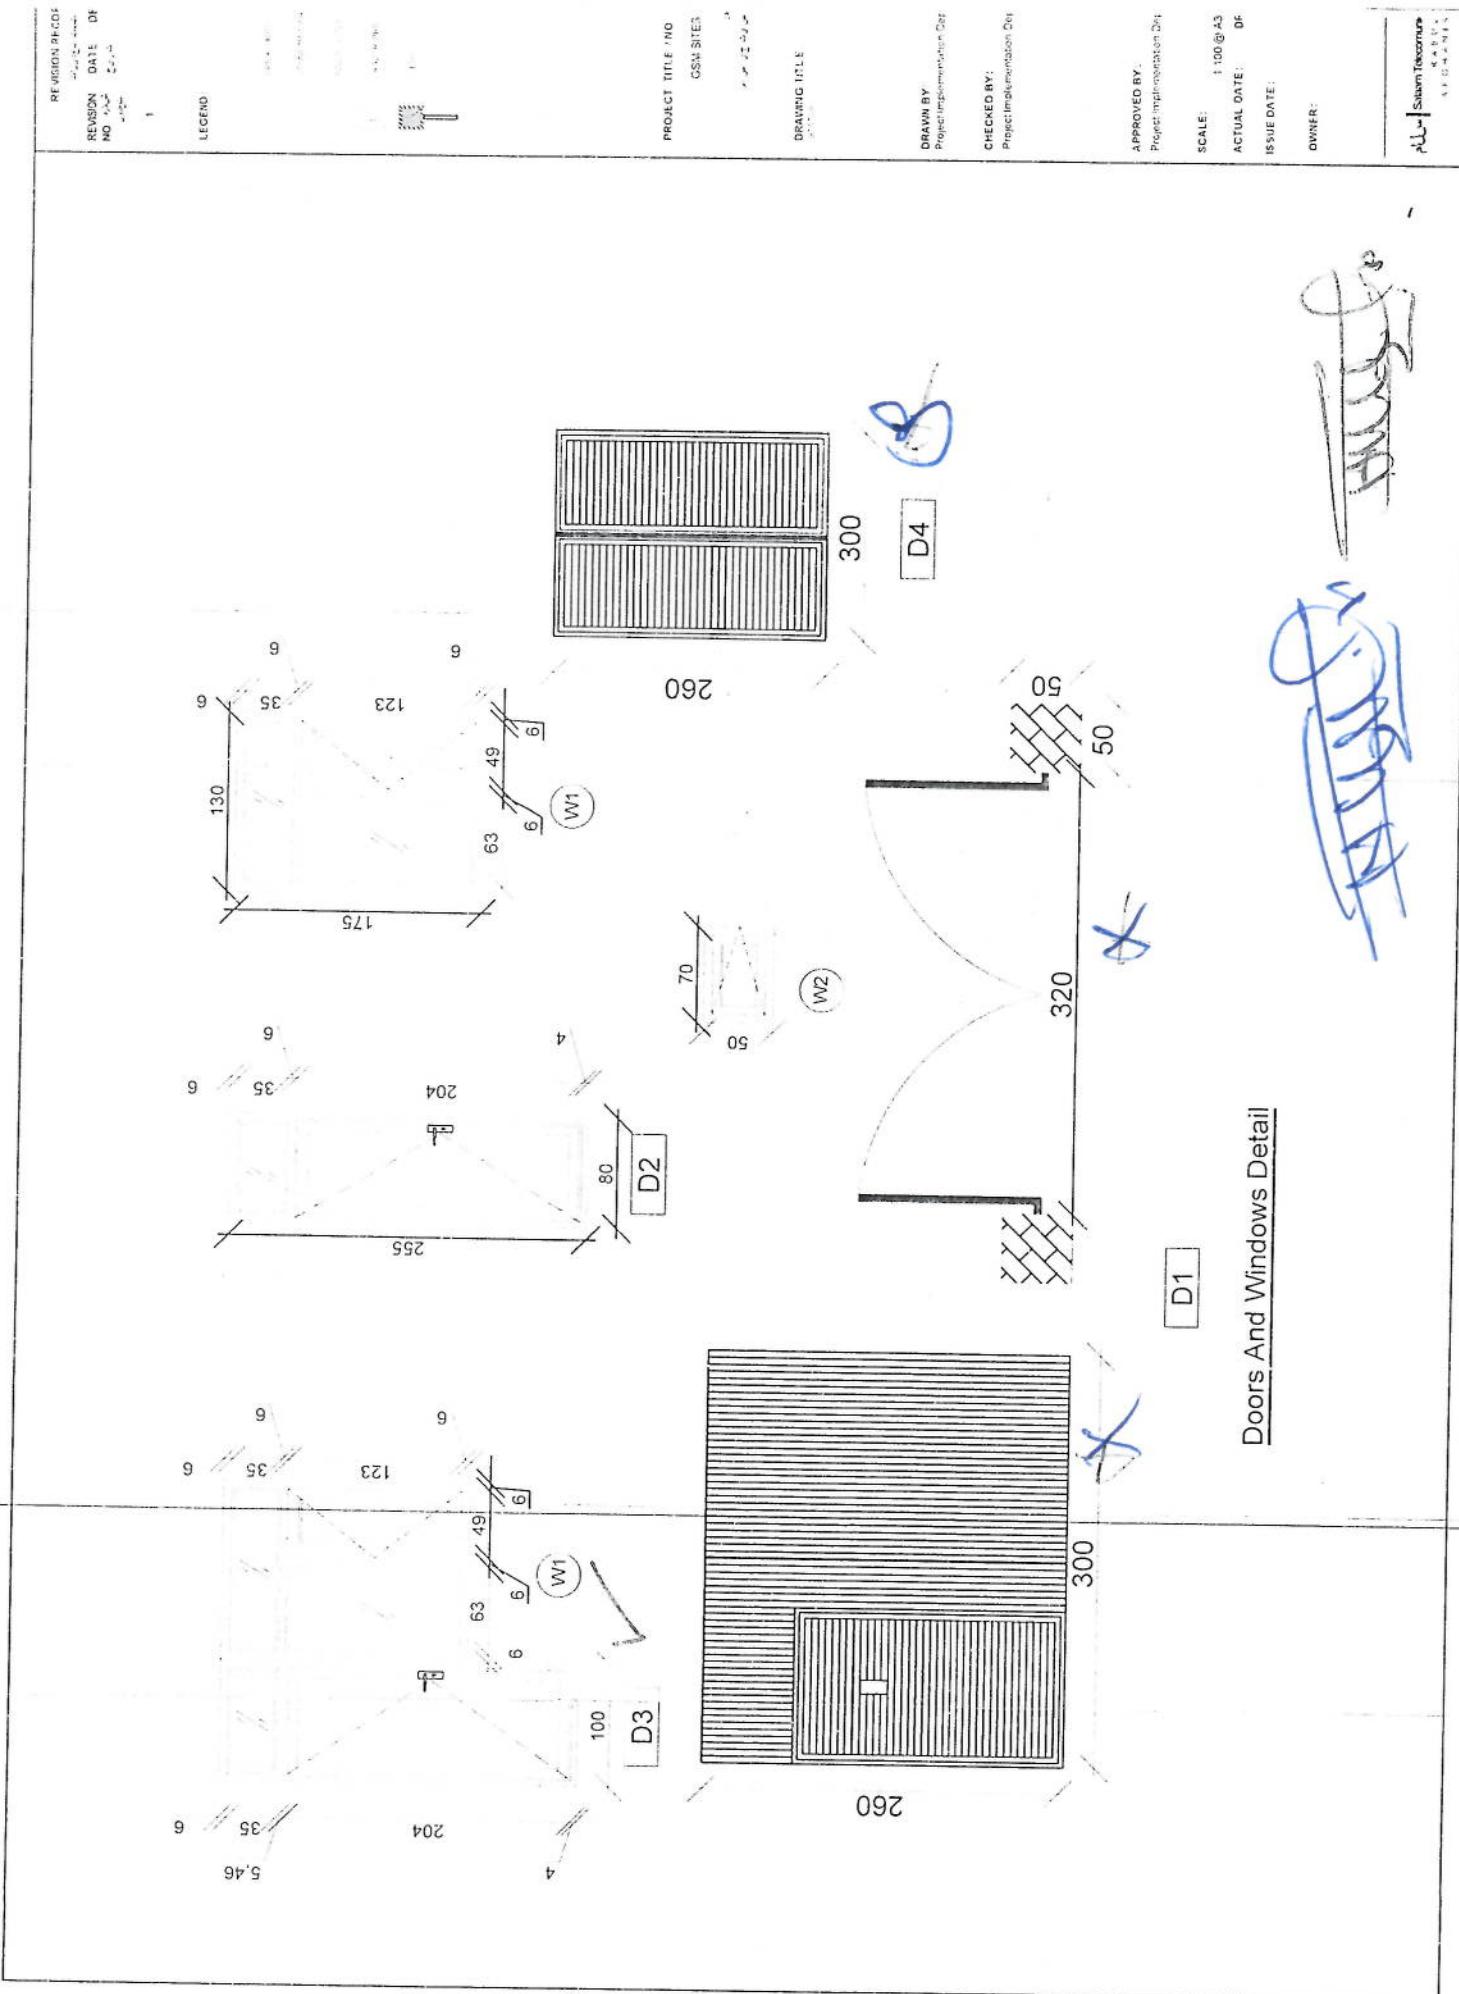


DETAILED DRAWING
REVISON NO. 1
DATE 20/03/2013
SHEET NO. 1
SCALE 1:200

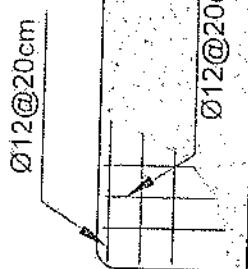


Z=16 Ø12mm@20cm L=1.63

Notes:

1. The foundation is adopts reinforced concrete, the concrete is M20; (M20: compressive strength is 20N/mm²); the foundation lays on a 10cm thick crush stone pad;
2. Ø12: mild steel, rebar strength 210N/mm²
3. minimum concrete cover for rebar is 3.5cm,
4. All units are in cm
5. All edges of the Slab should be curve

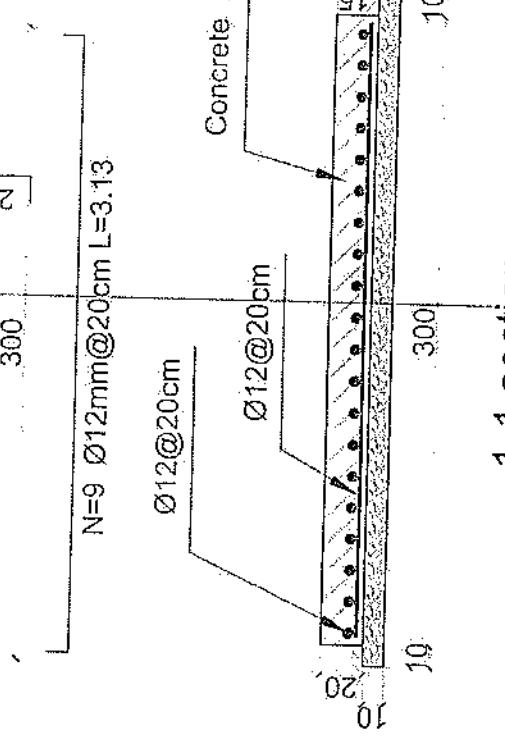

1-1 section

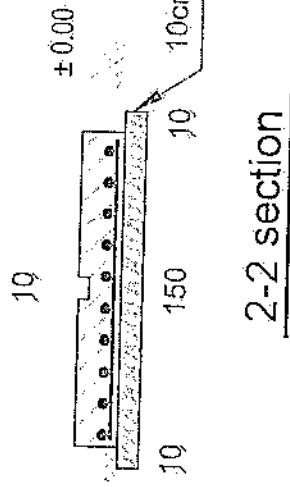

2-2 section

PROJECT NAME: 6/10
DRAWN BY: [Signature]
CHECKED BY: [Signature]
APPROVED BY:
S.G.S. DEPARTMENT
DATE: 10/03/2013
ACTUAL DATE: 10/03/2013
ISSUE DATE: 10/03/2013
DRAWING NO.: 6/10
SHEET NO.: 1
SCALE: 1:200
NAME: [Signature]
TITLE: [Signature]
COMPANY: [Signature]

REVISION NUMBER: 1
DRAWN BY: [Signature]
CHECKED BY: [Signature]
APPROVED BY:
S.G.S. DEPARTMENT
DATE: 10/03/2013
ACTUAL DATE: 10/03/2013
ISSUE DATE: 10/03/2013
DRAWING NO.: 6/10
SHEET NO.: 1
SCALE: 1:200
NAME: [Signature]
TITLE: [Signature]
COMPANY: [Signature]

Outdoor BTS Foundation

[Signature]

| REVISION RECORDS | |
|------------------|------------|
| REVISION NO. | DATE |
| 1 | 12/12/2014 |
| | |
| | |
| | |

LEGEND:

- 1. Thick Channel
- 2. Thin Channel
- 3. Galvanized Pipe
- 4. Sheet Metal

PROJECT NAME / REF:

DRAWING BY:

CHECKED BY:

RECORDED BY:

OWNER:

Shahid Rehman (Contemporary)

Section AA

use (100 x 100) 2mm thick channel

use (50 x 100) 2mm thick channel

300

use 24 Gage GI sheet

use 4" Galvanized Pipe

260

20

200

260

20

300

Section BB

use 4" Galvanized Pipe

use 24 Gage GI sheet

200

20

Notes:


1. The foundation is adopts reinforced concrete, the concrete is C20; (C20: compressive strength is 20N/mm^2) the foundation lays on a 10cm thick crush stone base;
2. Ø12: mild steel, rebars strength 210N/mm^2
3. minimum concrete cover for rebar is 3.5cm
4. All units are in cm
5. All edges of the Slab should be concave

N=26 Ø12mm@20cm L=2.63




Generator Foundation

2-2 section

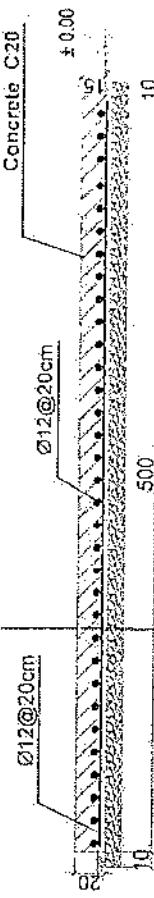

1-1 section

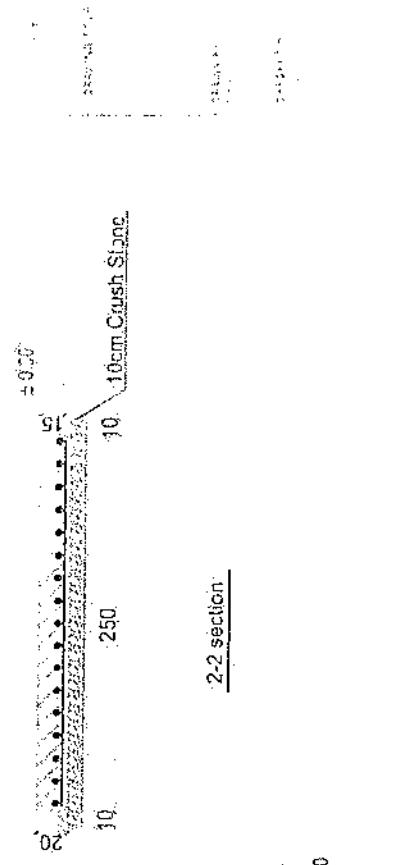


Generator Foundation

[Handwritten signature]

Foundation Plan


Section A-A

W.M. SAWYER
P.E.

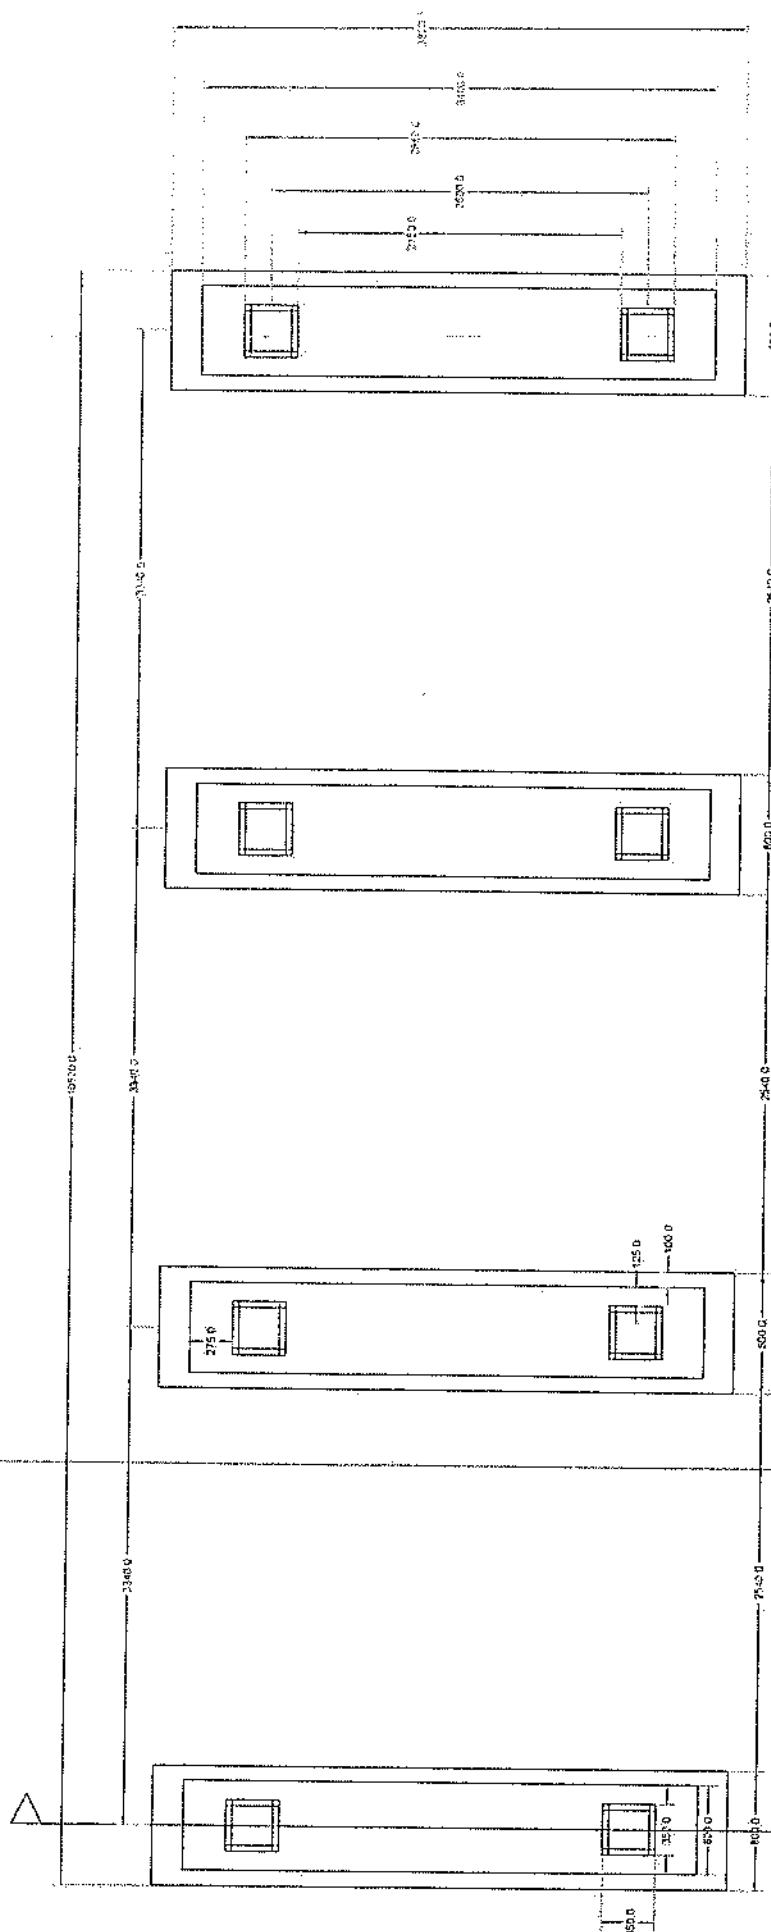


Walls


Section A-A

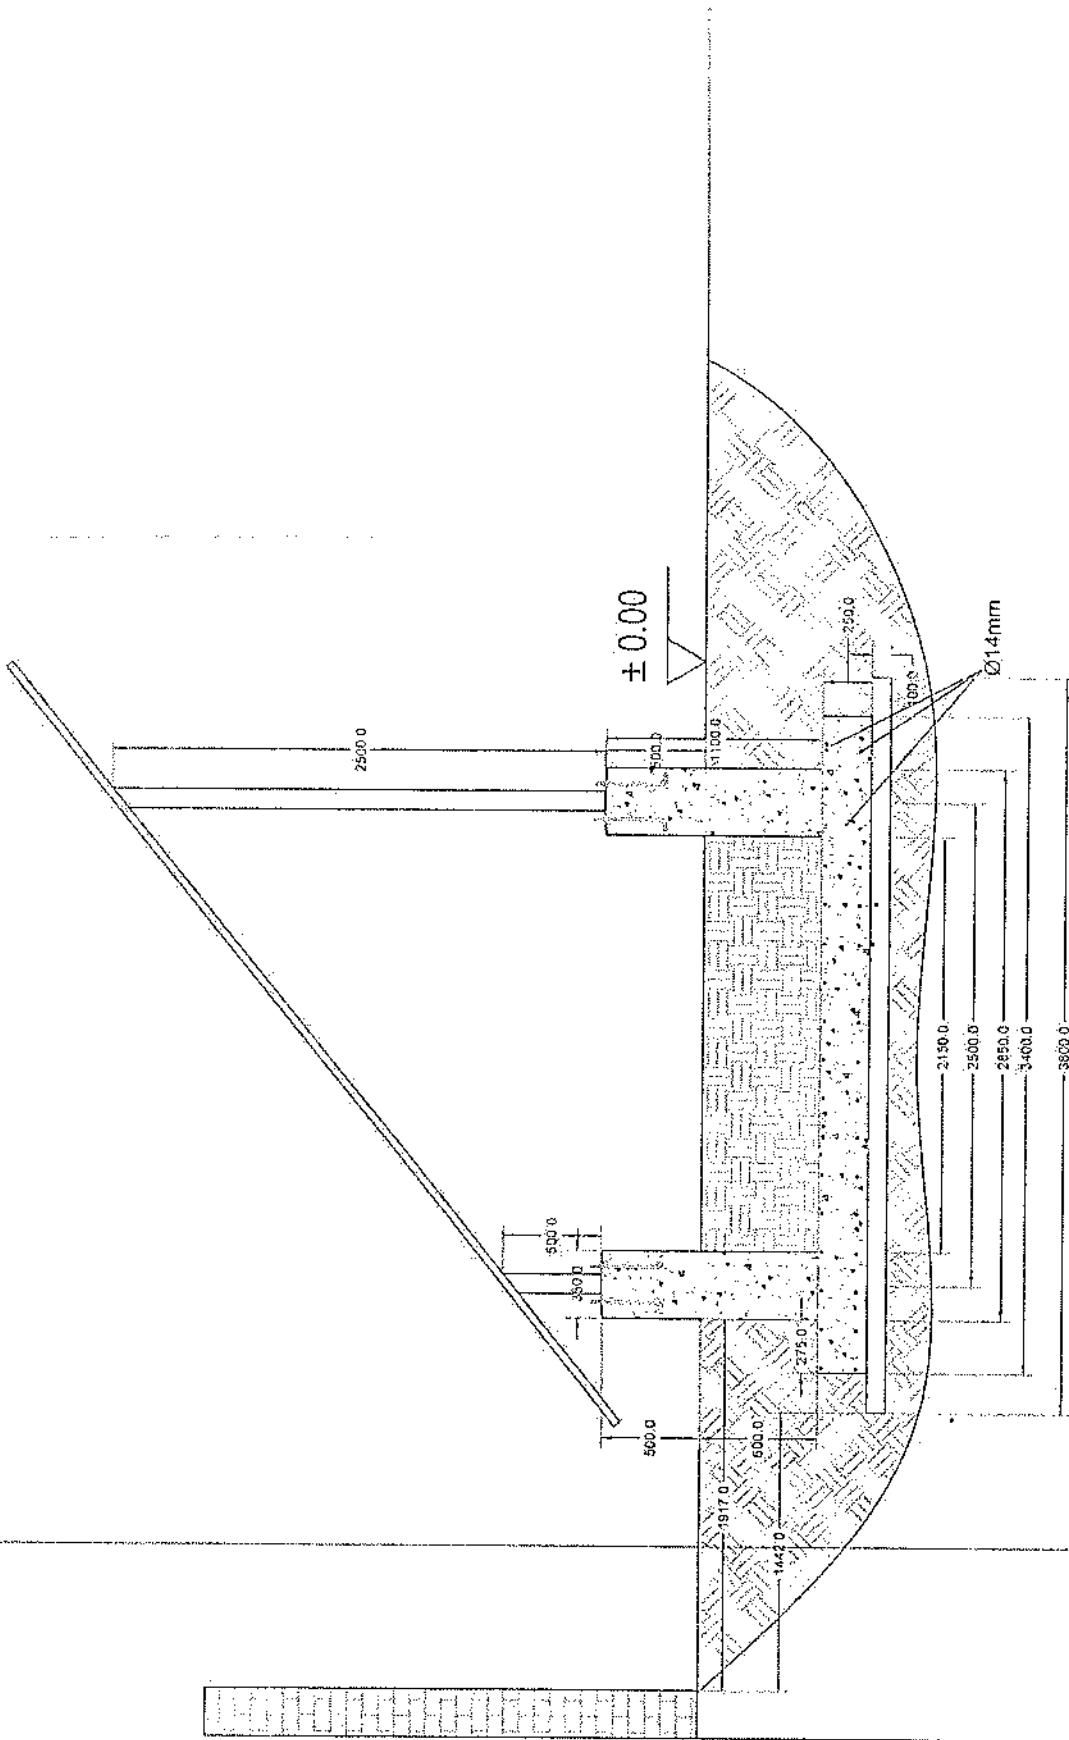

Foundation Isometric Plan

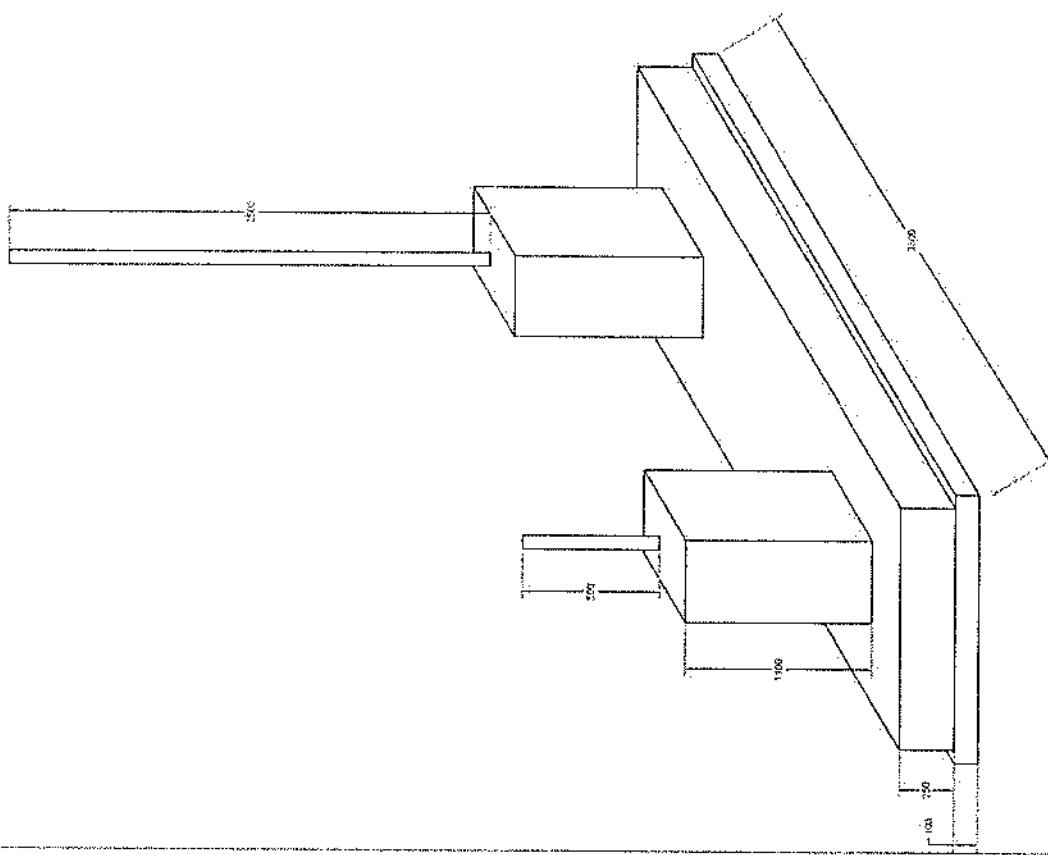

Column Detail

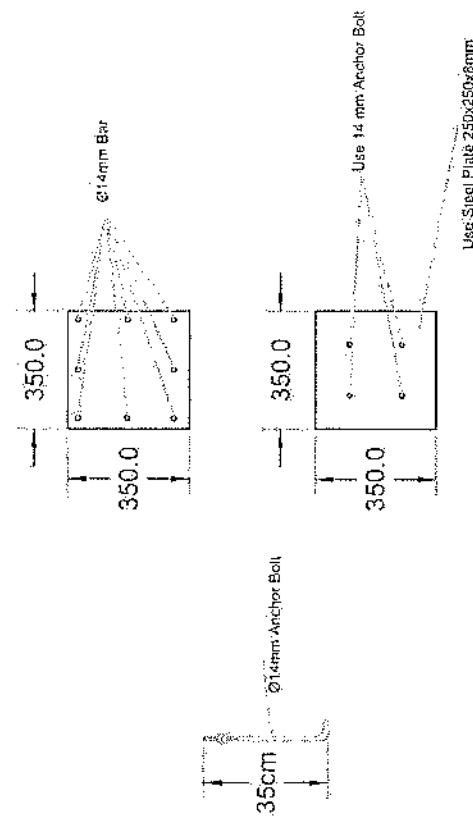

Use Steel Plate 250x250x8mm

[Handwritten signature]

| Total Budget / item | | Description | | | NO. | |
|---------------------|-----------------|-------------|------------|-----------|------------|-----------|
| Total Amount (AFS) | Unit Cost (AFS) | Total Qty. | Height (m) | Width (m) | Length (m) | Unit Item |
| | | | | | | |
| 10.808 | 0.8 | 0.7 | 19.3 | m3 | 1 | 1 |
| 1.3 | 0.1 | 2.5 | 5.2 | m3 | 1 | |
| 0.544 | 0.1 | 1.7 | 3.2 | m3 | 1 | |
| 5.49 | 0.70 | 19.3 | m2 | 1 | | |
| 14.04 | 2.70 | 5.2 | m2 | 1 | | |
| 5.44 | 1.70 | 3.2 | m2 | 1 | | |
| 3.29 | 0.15 | 1.00 | 21.95 | m3 | 1 | |

تکنیک کاری و اعده سازی ساخته برای کار ساختنی:
مورشیل و پیک کاری ساخته ای وجود مواد اضافی کند و غیره میباشد که ساخته باید به محل این قیمت تغییر شود. یعنی برای اعماق کار ساختنی
ساخته باید کماله همراه باشد تا آن مشترک در صورت ضرورت تکنیک کاری و پیک کاری باید صورت گیرد

تکنیک کاری تهاب اتفاق ملاحظه اتفاق جمله و مشتاب:
تو پیشگاه: تو کنکنکاری تهاب هارا علیه زاویه 90 درجه الزامی بوده و پیشگاهی خاک و خاک دار را
ذلک فردانش نهایی ها کنکنکاری شده باشد به قابلیه دودور جلبها شود.
کنکنکاری تهاب چنر انور و تکی: تو
تکنیک کاری تهاب هارا علیه زاویه 90 درجه الزامی بوده و پیشگاهی خاک و خاک دار را
نهایی ها ذلک هاری کنکنکاری شده باشد به قابلیه دودور جلبها شود.

کنکنکاری تهاب: BTS
لو پیشگاه: در کنکنکاری تهاب هارا علیه 90 درجه الزامی بوده و برای جلوگیری از زدنی خاک و
ذلک فردانش پیشگاهی داشته باشیم کنکنکاری شده باشد به قابلیه دودور جلبها شود.


تکنیک کاری تهاب اتفاق ملاحظه اتفاق جمله و مشتاب توسط ماشین:
تو پیشگاه: تک کاری ساخته کنکنکاری شده باشد نظر به قابلیه دودور گرفته شود.
صورت گیری: اسکالام ساخته تک کاری شده باشد فر نظر گرفته شود.

تکنیک کاری تهاب چنر انور و تکی: تو
تک کاری ساخته کنکنکاری شده باشد نظر به قیمت و مطالقی به حدایت اینقدر ساخته
آنچه کنم ساخته تک کاری شده باشد 95-98 فیصد فر نظر گرفته شود.

تکنیک کاری تهاب: BTS
کاری ساخته کنکنکاری شده باشد نظر به قیمت در نظر گرفته شود.

فیش کردن: حق در فرش های داخلی اتفاق ملاحظه و مشتاب:
تو پیشگاه: موادر کاری حمل در صایعه مطالقی به قیمه و هدایت اینقدر ساخته باید صورت گیرد.
موارد اینکه حمل پاکیست علی، حاکم سیوان 15 سالی و حداقل سالیز 8 سالی متر باشد و در ضمانت 15
سالی مطریش گردید.

| | | | | | | |
|---------------------------------------------------------|-----------------------------------------------------------------------------------------------------------------------------------------------------------------------------------------------------|----------------------------------------|----------------------------------------------------------|----------------------------------------|----------------------------------------|------------------------------------------|
| | | | | | $f_c=3000\text{psi}$ | |
| کانکریت سیخ بار (RCC) برای مسلیپ جیرناور و تالکی تبلیغ: | تو پیش بینی شده باشد که مقدار محدود است، میراث را برای این اینستیتو و پروتکول مجهز نباشد، جو پس از کارگری موقود شود، همانها برای ریخت و خوار دارند. میراث را برای این اینستیتو و پروتکل مجهز نباشد. | تفصیلی: همانها برای ریخت و خوار دارند. | تبلیغات: میراث را برای این اینستیتو و پروتکل مجهز نباشد. | تفصیلی: همانها برای ریخت و خوار دارند. | تفصیلی: همانها برای ریخت و خوار دارند. | تفصیلی: همانها برای ریخت و خوار دارند. |
| 2.50 | 0.20 | 2.50 | 5.00 | m3 | 1 | 19 |
| 0.90 | 0.20 | 1.50 | 3.00 | m3 | 1 | 20 |
| | | | | lum | 1 | 21 |
| | | | | | | کارگری بیشتر مسلیپ (RCC) برای شبیه سازی: |
| 2.50 | 0.20 | 2.50 | 5.00 | m3 | 1 | 22 |
| 47.97 | 1.00 | 47.97 | m2 | 1 | | تفصیلی: همانها برای ریخت و خوار دارند. |
| 53.72 | 1.00 | 1.00 | 53.72 | m2 | 1 | 23 |
| 11.25 | 1.00 | 11.25 | m2 | 1 | | تفصیلی: همانها برای ریخت و خوار دارند. |
| 9.20 | 1.00 | 9.20 | m2 | 1 | | تفصیلی: همانها برای ریخت و خوار دارند. |
| 4.05 | 1.00 | 4.05 | m2 | 1 | | تفصیلی: همانها برای ریخت و خوار دارند. |

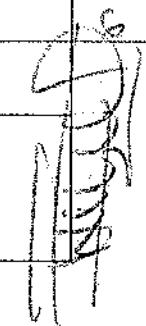






| | | |
|----------------------------------------|----------------------------------------|----------------------------------------|
| تفصیلی: همانها برای ریخت و خوار دارند. | تفصیلی: همانها برای ریخت و خوار دارند. | تفصیلی: همانها برای ریخت و خوار دارند. |
| تفصیلی: همانها برای ریخت و خوار دارند. | تفصیلی: همانها برای ریخت و خوار دارند. | تفصیلی: همانها برای ریخت و خوار دارند. |
| تفصیلی: همانها برای ریخت و خوار دارند. | تفصیلی: همانها برای ریخت و خوار دارند. | تفصیلی: همانها برای ریخت و خوار دارند. |
| تفصیلی: همانها برای ریخت و خوار دارند. | تفصیلی: همانها برای ریخت و خوار دارند. | تفصیلی: همانها برای ریخت و خوار دارند. |






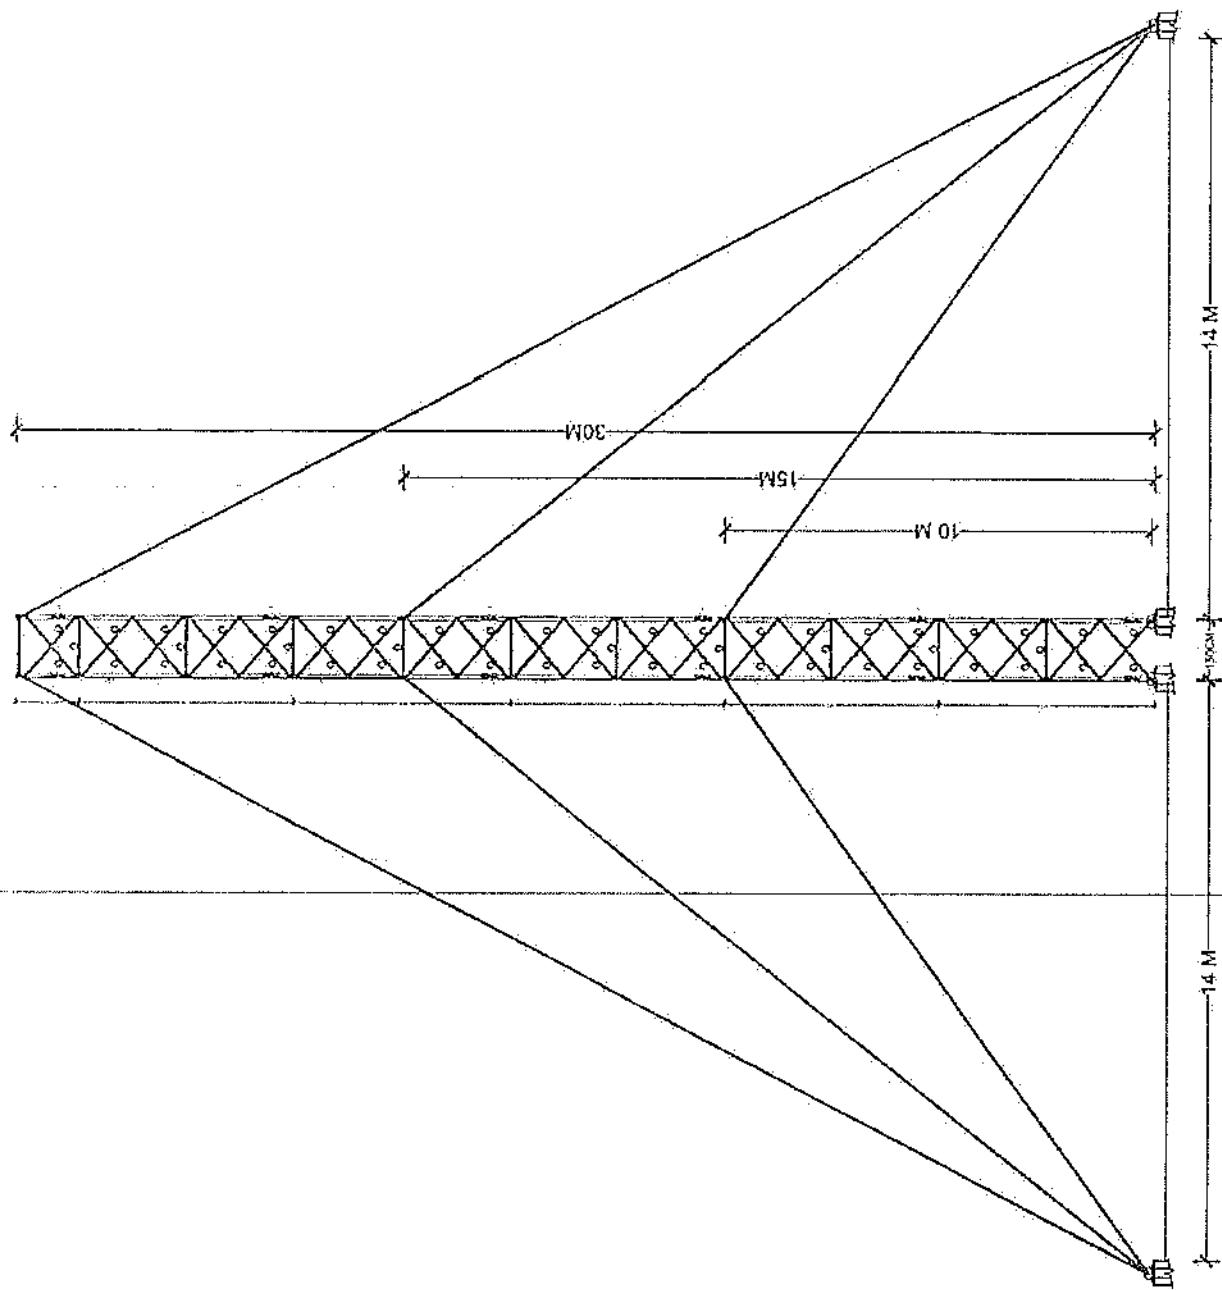

PROJECT:
30M GUYED MAST TOWER OF AFGHAN TELECOM


TOWER DETAIL (ELEVATION)

| SCALE | DRAWN | DESIGNED | CHECKED | APPROVED | DATE | REVISION |
|---------|-----------------------|----------|---------|----------|------|----------|
| CRG NO. | Salaam - TWR30GM - D0 | | | | | |

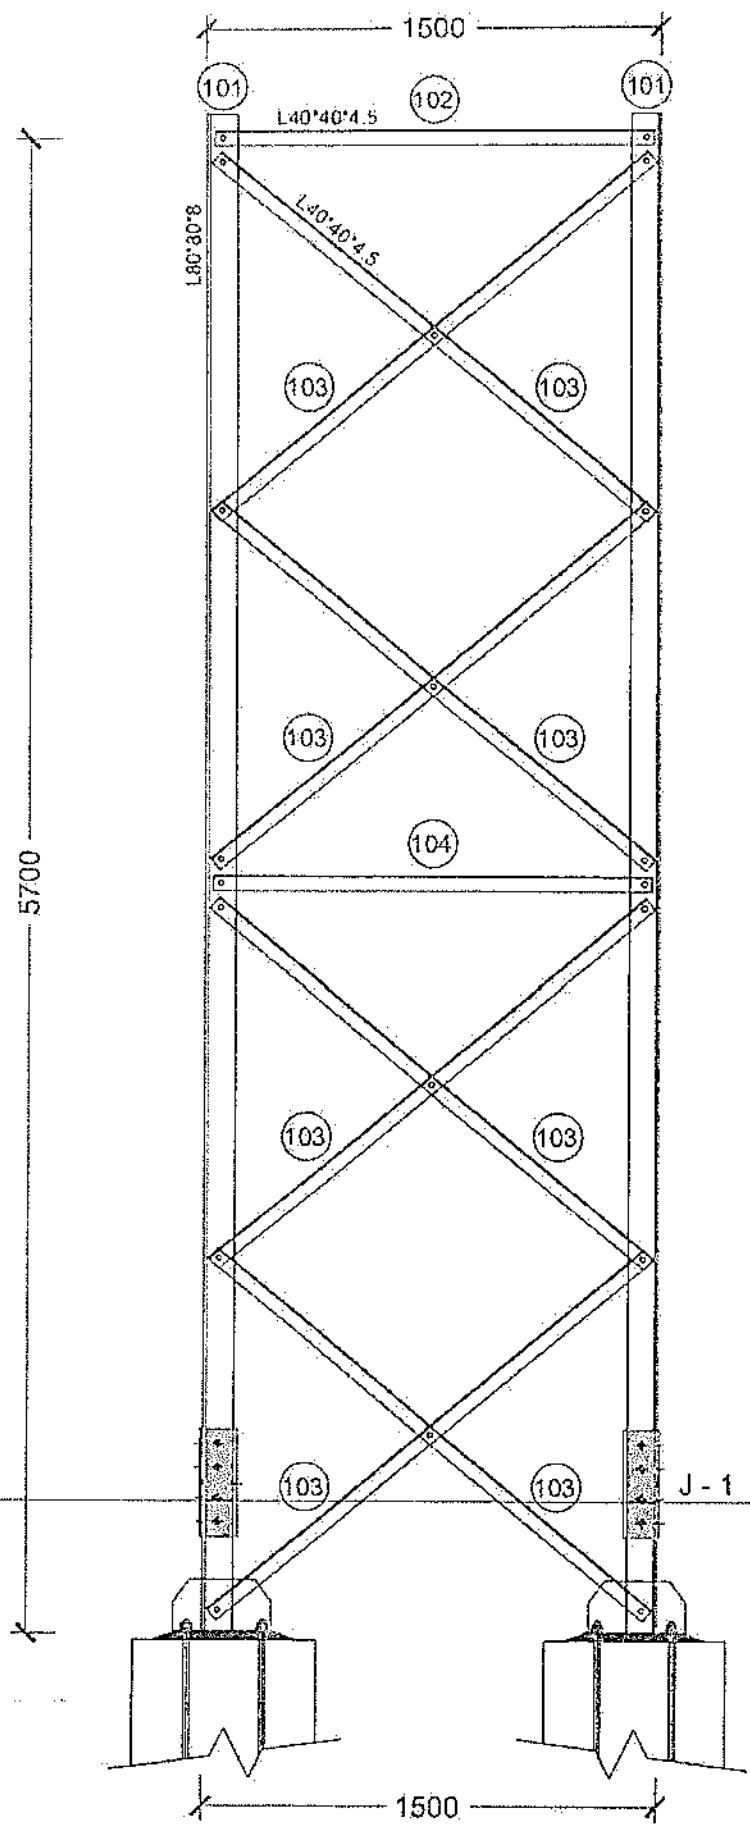


TOWER ELEVATION (BLOCK -1)

| | | | | | |
|----------------------------------------------------|-----------------------|----------|---------|----------|----------|
| PROJECT: 30M GUYED MAST TOWER OF AFGHAN TELECOM | | | | | |
| TITLE: TOWER DETAIL (BLOCK -01) | | | | | |
| SCALE: | DRAWN | DESIGNED | CHECKED | APPROVED | DATE |
| DRG. NO.: | Salaam - TWR30GM - 01 | | | | REVISION |

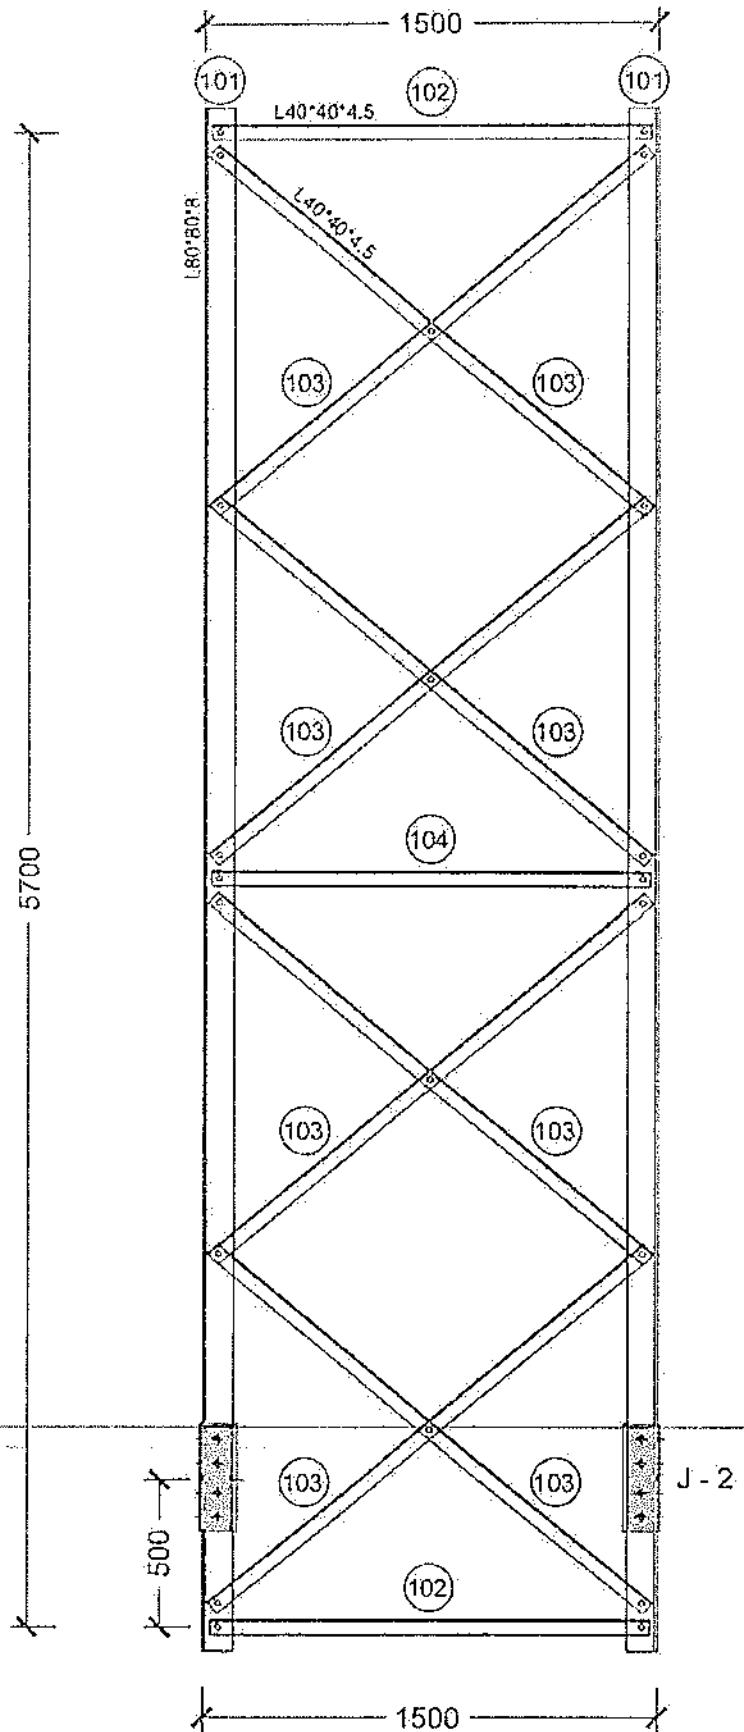


TOWER ELEVATION (BLOCK -2)

| PROJECT: 30M GUYED MAST TOWER OF AFGHAN TELECOM | | | | | |
|-------------------------------------------------|--------------------|----------|---------|----------|----------|
| TITLE: TOWER DETAIL (BLOCK - 02) | | | | | |
| SCALE | DRAWN | DESIGNED | CHECKED | APPROVED | DATE |
| ORG. NO. | Salaam-TWR30GM -02 | | | | REVISION |

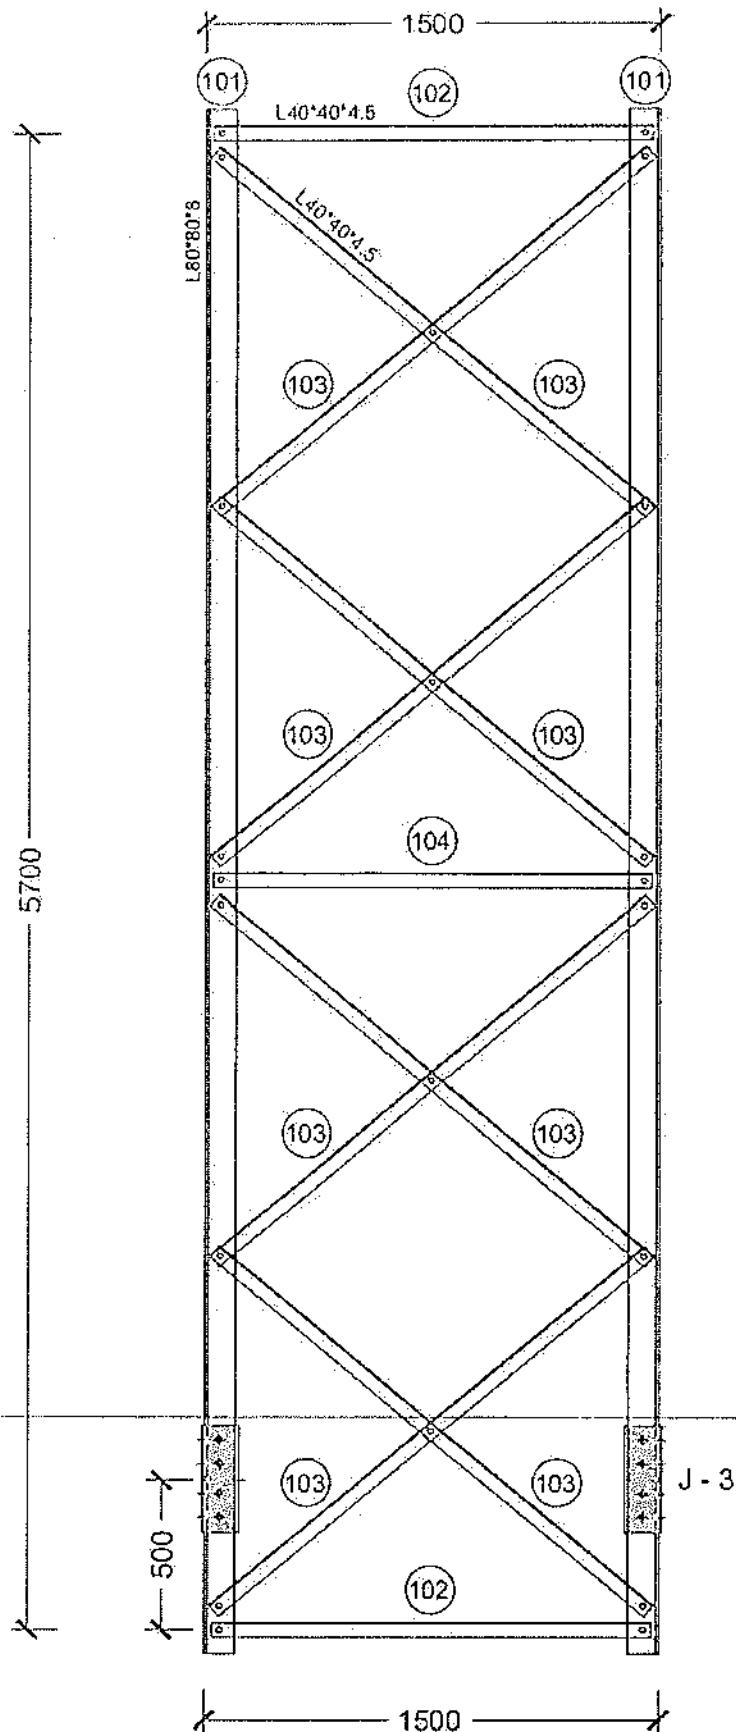

TOWER ELEVATION (BLOCK -3)


| PROJECT: 30M GUYED MAST TOWER OF AFGHAN TELECOM | | | | |
|----------------------------------------------------|------------------------|----------|---------|----------|
| TITLE: TOWER DETAIL (BLOCK - 03) | | | | |
| SCALE | DRAWN | DESIGNED | CHECKED | APPROVED |
| CRG. NO. | Salaam - TW/R30GM - 03 | | | REVISION |

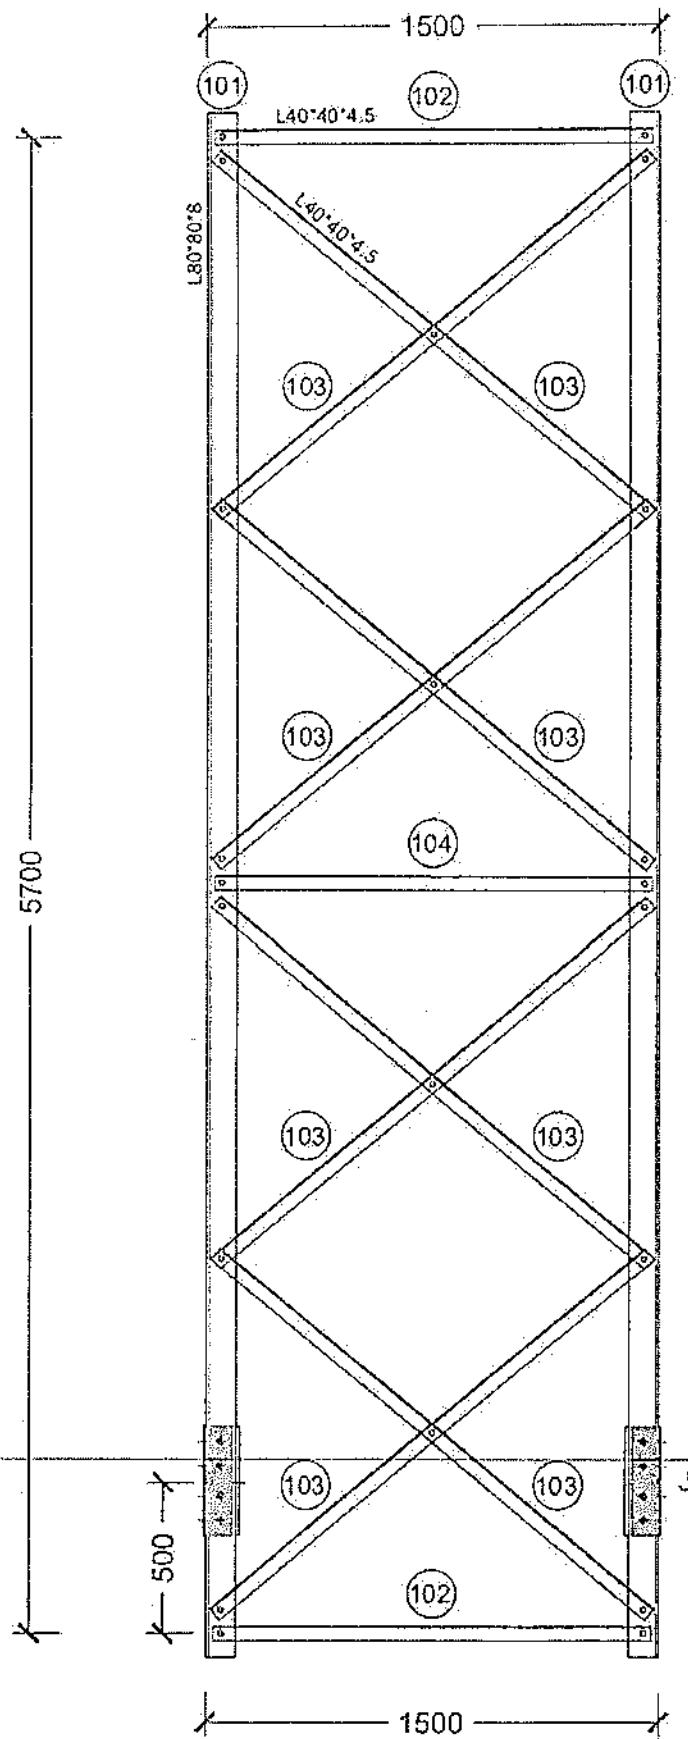

TOWER ELEVATION (BLOCK - 4)

| | | | | | |
|----------------------------------------------------|-------|----------|---------|----------|------|
| PROJECT: 30M GUYED MAST TOWER OF AFGHAN TELECOM | | | | | |
| TITLE: TOWER DETAIL (BLOCK - 04) | | | | | |
| SCALE | DRAWN | DESIGNED | CHECKED | APPROVED | DATE |
| CRG. NO.: Salam - TWR30GM - 04 | | | | | |
| REVISION | | | | | |


[Handwritten signature]

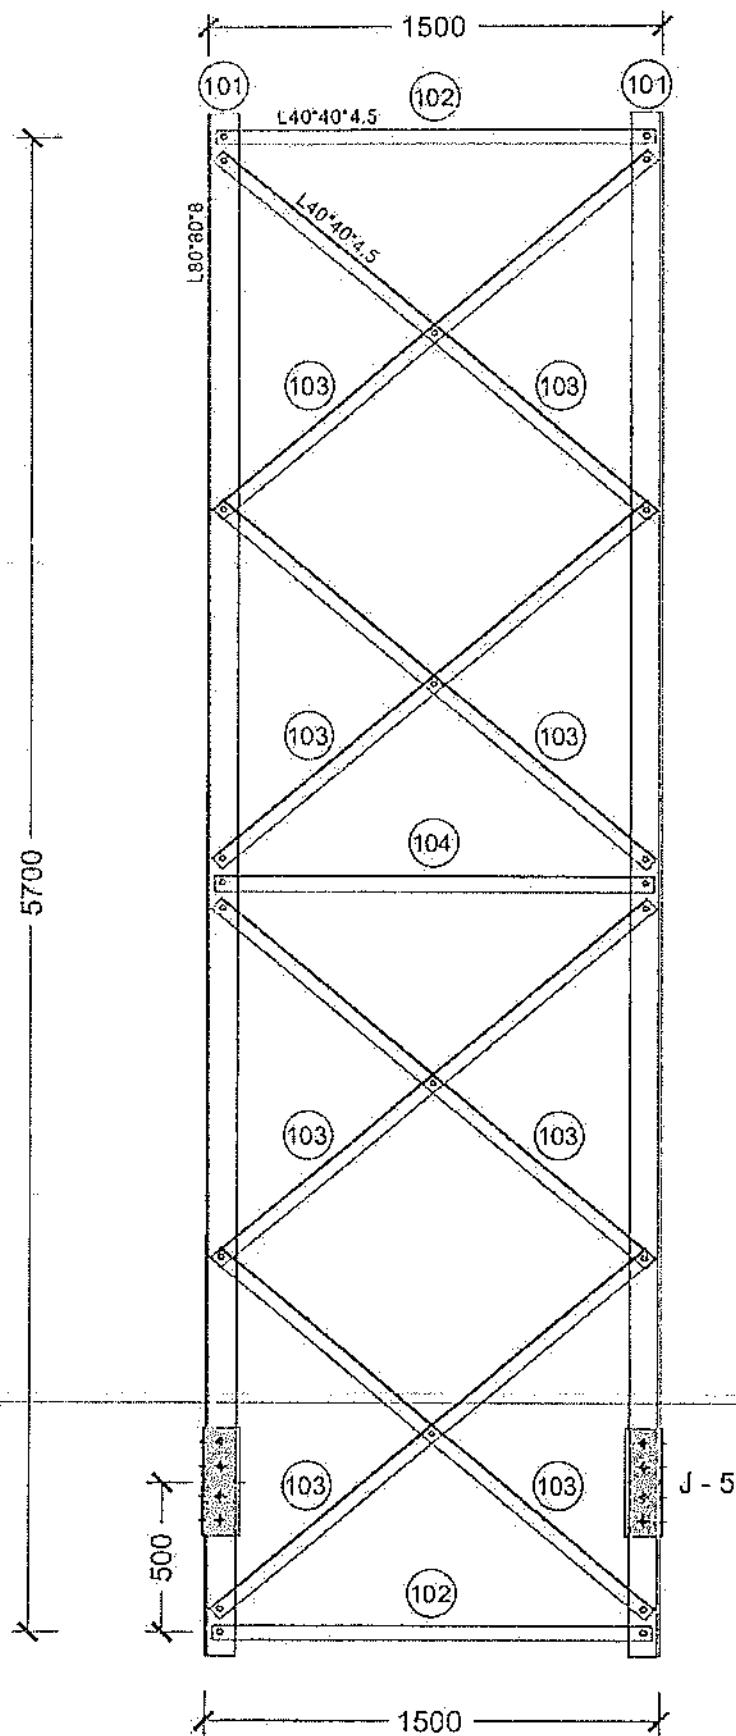

TOWER ELEVATION (BLOCK - 5)


| | | | | |
|----------|----------------------------------------|----------|---------|----------|
| PROJECT: | 30M GUYED MAST TOWER OF AFGHAN TELECOM | | | |
| TITLE: | TOWER DETAIL (BLOCK - 05) | | | |
| SCALE | DRAWN | DESIGNED | CHECKED | APPROVED |
| DRG NO. | Salaam - TWR30GM - 05 | | | REVISION |

| | | | | |
|----------|----------------------------------------|----------|---------|----------|
| PROJECT: | 30M GUYED MAST TOWER OF AFGHAN TELECOM | | | |
| TITLE: | TOWER DETAIL (BLOCK - 06) | | | |
| SCALE | DRAWN | DESIGNED | CHECKED | APPROVED |
| ORG NO. | Salaam - TWR30GM - 06 | | | REVISION |

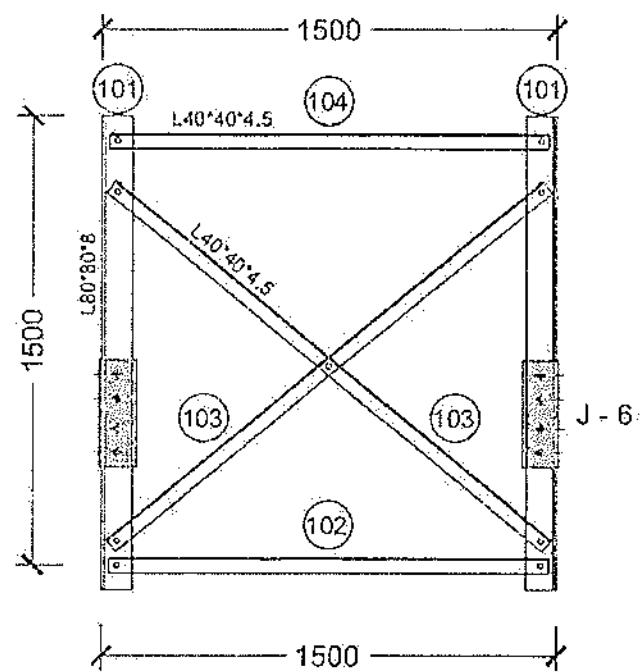

TOWER ELEVATION (BLOCK - 6)

A handwritten signature is present in the bottom right corner of the drawing area.

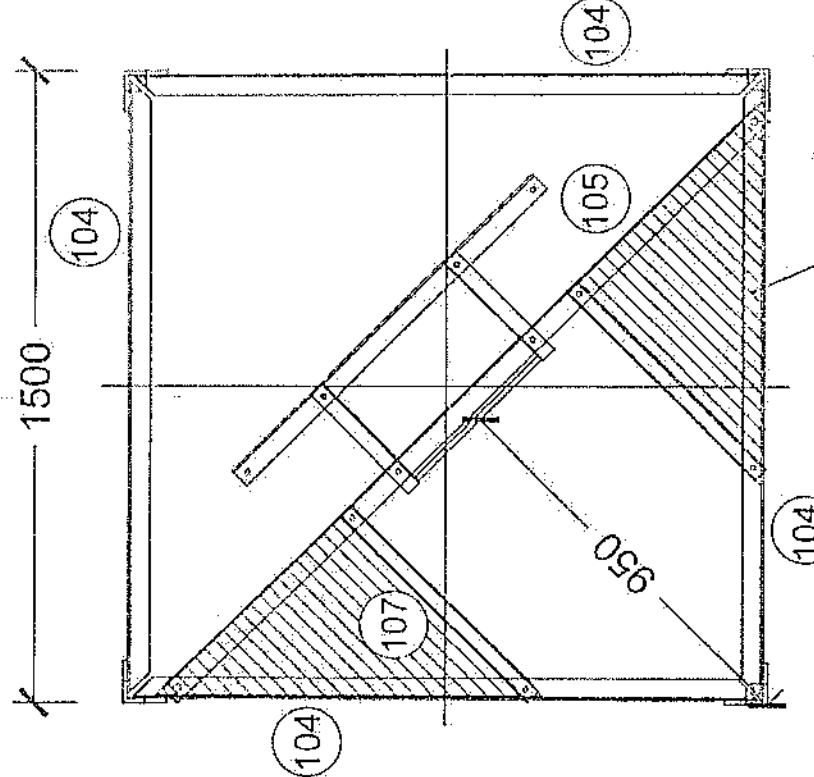


1A - 1A

PROJECT:


30M GUYED MAST TOWER OF AFGHAN TELECOM

LADDER DETAILS

| SCALE | DRAWN | DESIGNED | CHECKED | APPROVED | DATE |
|----------------------------------|-------|----------|---------|----------|----------|
| ORIG. NO.: Salaam - TWR30GM - 07 | | | | | REVISION |

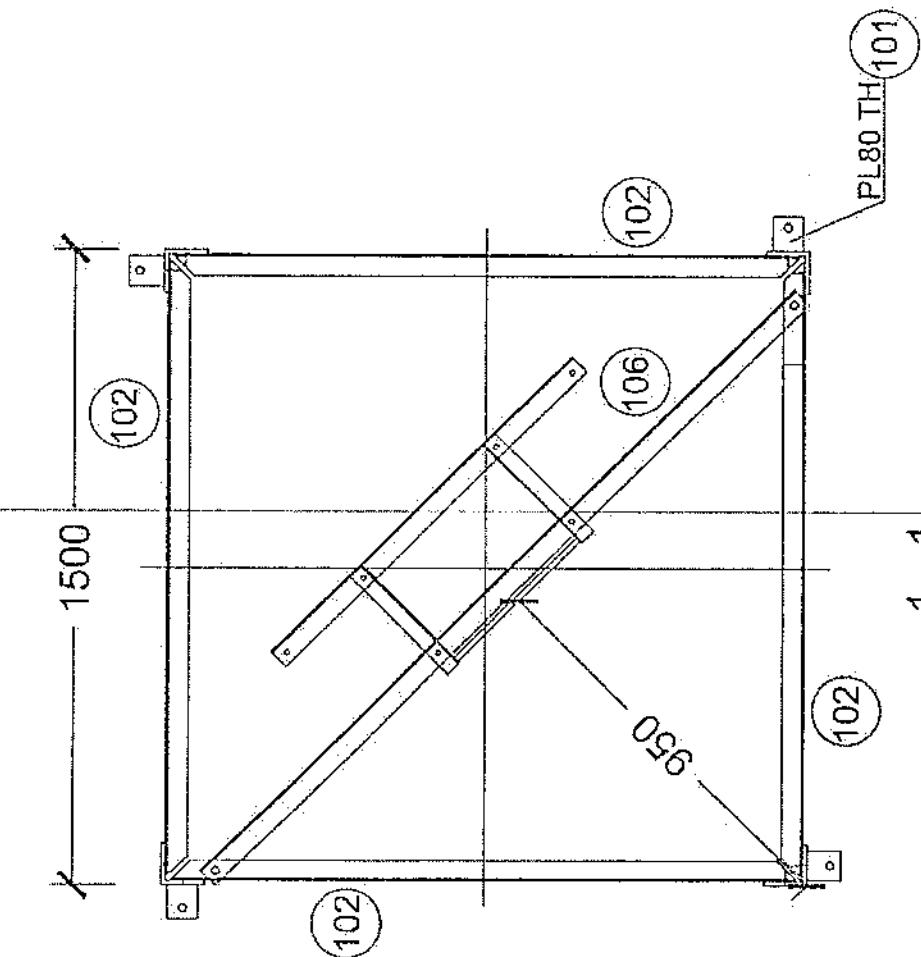


1 - 1

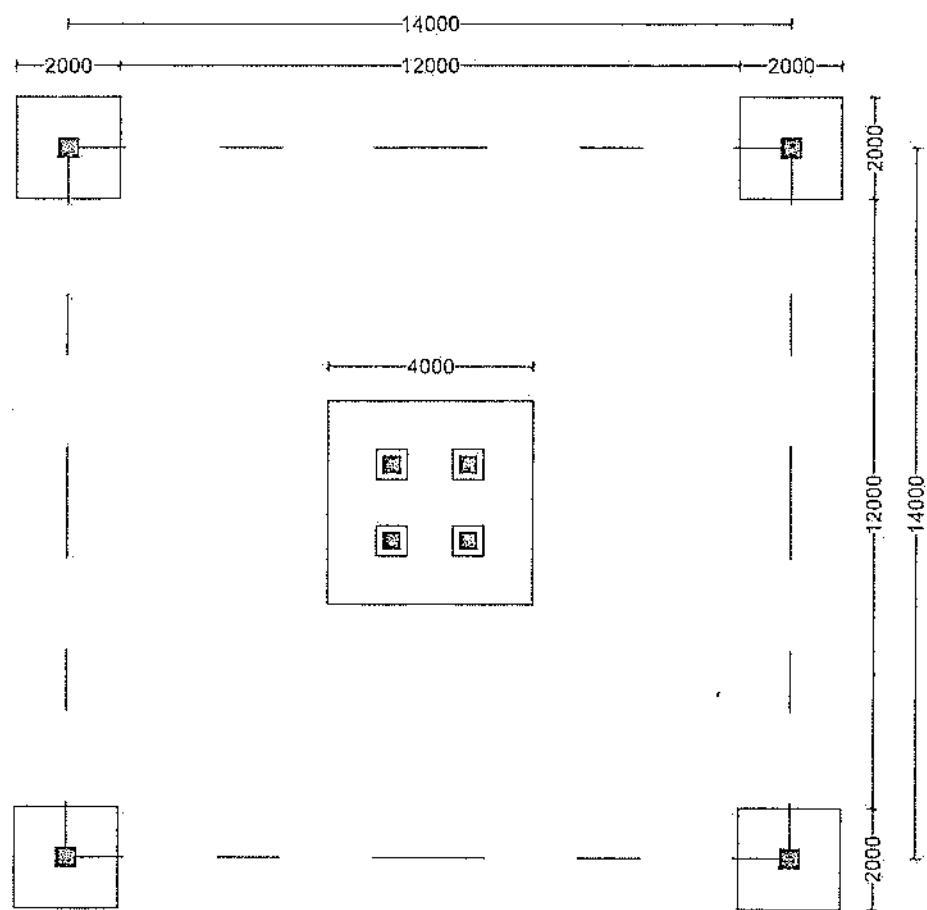


FOUNDATION PLAN

| | | | | | |
|----------------------------------------------------|-----------------------|----------|---------|----------|------|
| PROJECT: 30M GUYED MAST TOWER IN AFGHANISTAN TICGM | | | | | |
| TITLE: FOUNDATION PLAN | | | | | |
| SCALE | DRAWN | DESIGNED | CHECKED | APPROVED | DATE |
| ORG. NO. | Salaam - TWR30GM - 01 | | | REVISION | |

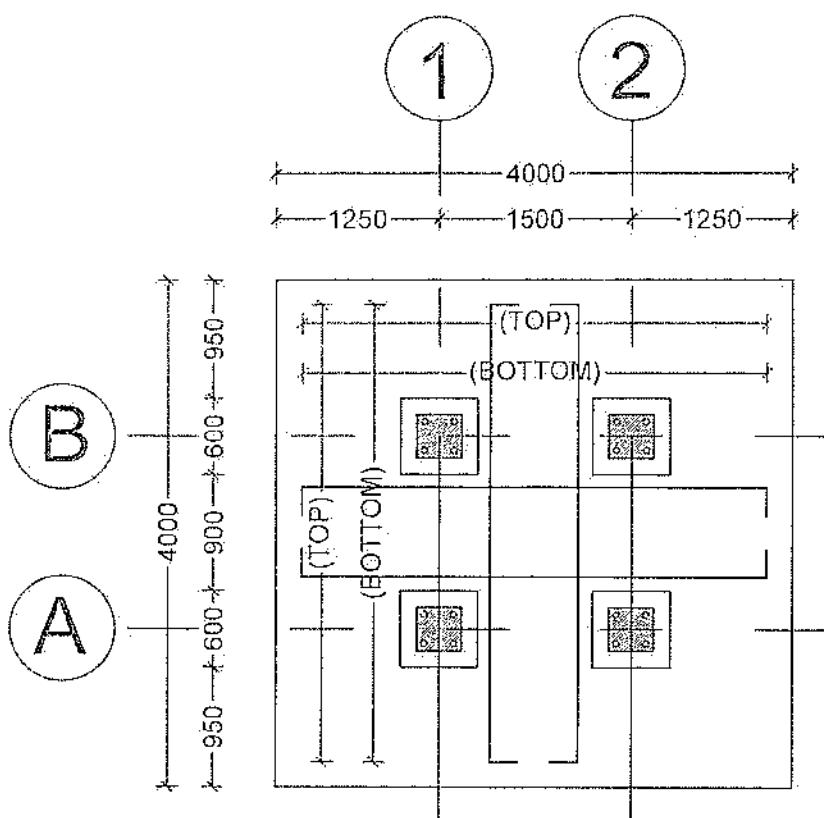

FOUNDATION PLAN

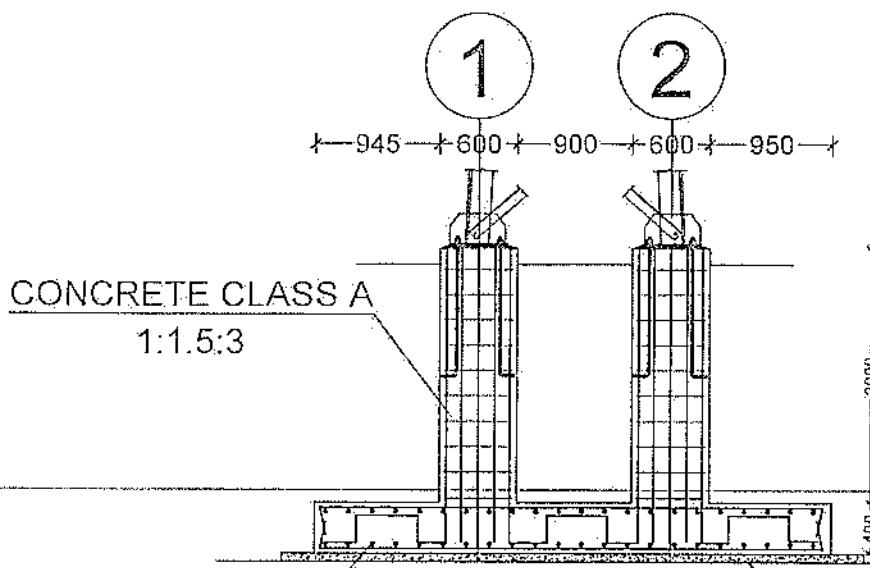


STEEL CHAIR
CLASS "E" (1:4:8)

100 TH, BLINDING CONC
CLASS "E" (1:4:8)


FOUNDATION ELEVATION

| BAR BENDING SCHEDULE | | | | |
|----------------------|-----------|-----------------|--------------------|-------------|
| MK | SIZE (MM) | CUT LENGTH (MM) | SHAPE | WEIGHT (KG) |
| 01 | Ø 16 | 88 | 4400 [30 400] 88 | 82 |
| 02 | Ø 20 | 64 | 2340 [30 200] 64 | 100 |
| 03 | Ø 16 | 16 | 1300 [30 500] 16 | 40 |
| 04 | Ø 10 | 80 | 2100 [30 500] 10 | 20 |
| 05 | Ø 16 | 15 | 1760 [30 300] 15 | 35 |

| | | | |
|----------|--------------------------------------------|----------|---------|
| PROJECT: | 30M GUYED MAST TOWER IN AFGHANISTAN TELCOM | | |
| TITLE: | FOUNDATION PLAN | | |
| SCALE: | DRAWN | DESIGNED | CHECKED |
| ORG. NO. | Salaam - TWR30GM-02 | | |
| REVISION | | | |

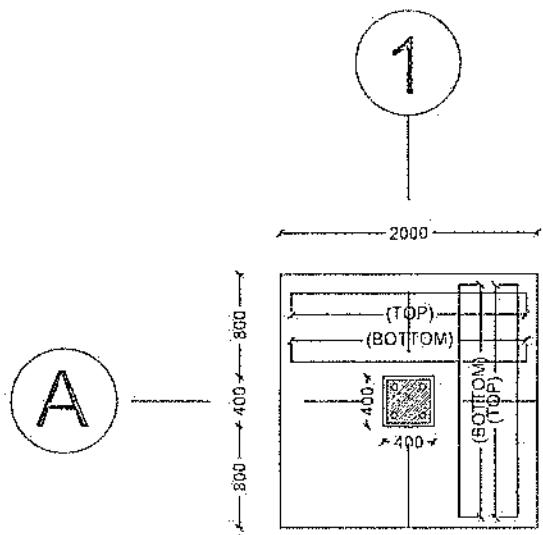

FOUNDATION FOR CABLE

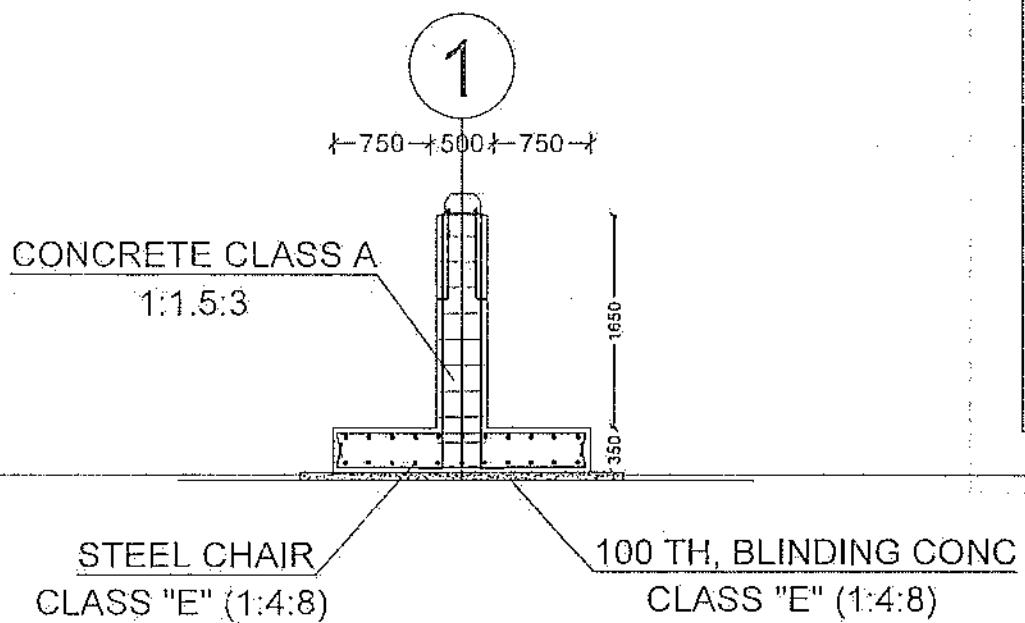


FOUNDATION FOR CABLE ELEVATION

| BAR BENDING SCHEDULE | | | | | |
|----------------------|-----------|----|-----------------|--------|-------------|
| MK | SIZE (MM) | NO | CUT LENGTH (MM) | SHAPE | WEIGHT (KG) |
| 01 | Ø 16 | 40 | 2400 | Ø 2000 | 18 |
| 02 | Ø 18 | 64 | 2300 | Ø 2000 | 20 |
| 03 | Ø 16 | 16 | 1200 | Ø 1000 | 8 |
| 04 | Ø 10 | 40 | 1700 | Ø 1000 | 4 |

| | | | |
|----------|-------------------------------------------|----------|---------|
| PROJECT | 30M GUYED MAST TOWER IN AFGHANISTAN TICOM | | |
| TITLE | FOUNDATION PLAN | | |
| SCALE | DRAWN | DESIGNED | CHECKED |
| ORG. NO. | Salam - TWR30CM - 03 | | |
| REVISION | | | |

[Handwritten signature]

| | | | | |
|--------------------------------|----------------------------------------------------------------------------|--------------------------|-----------------------|------------|
| Site ID | GHO004 relocation | Candidate | | |
| New Lat | 33.22432 | New Long | 64.36921 | |
| Location Name | جیلانیہ | District | بخارہ | Province |
| Type of Property | Private? | Gov? | ✓ | NA? |
| Property owner | GOV | Owner Accessable? | Yes | |
| Property owner contact | | | | |
| Contract Agreement Negotiated? | Yes: V | No: | Ongoing: | |
| Site type | RT: | GF: | | |
| Land type | Desert level | Hill | Mountainous | City |
| Access Road available | Yes: | No: No | | |
| road needed | Length "1000m"; Width "4m"; جیلانیہ | | | |
| Needed tower type | GF | 30m | V | RT |
| Boundary wall needed | One side: | 2 sides: | 3 sides: | 4 sides: V |
| Boundary wall length | 57m | | | |
| Toilet/Washroom | Yes | | | |
| Building type | Yes | | | |
| No of floors | Yes | | | |
| Building height | 3m | | | |
| RT available area | 13.5m*15m after smooth | | | |
| Location photo record | General view | Panaromic (45°) 8 photos | Access Direction 3Phs | |
| Note: | جیلانیہ میں ایک جدید بس پارک کے قریب ایک بس پارک کا تعمیر کرنے کا مقصد ہے۔ | | | |

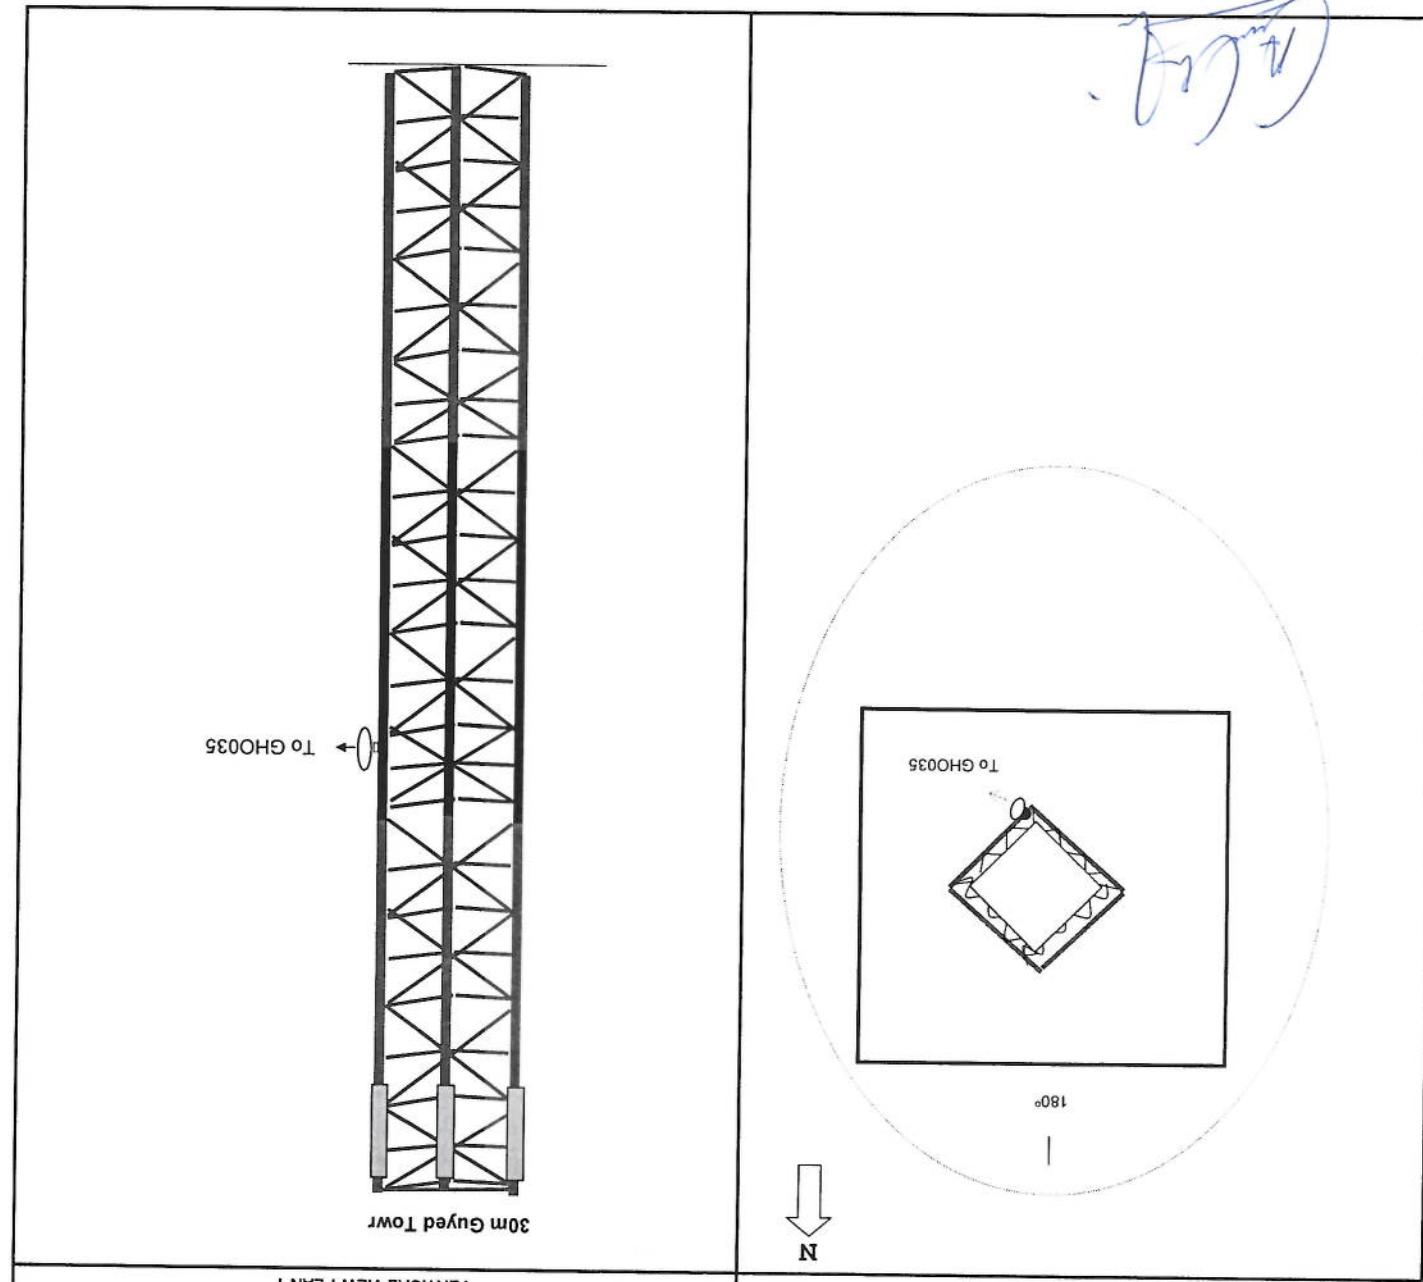

| HORIZONTAL VIEW PLAN 1 | | | | | | | |
|------------------------|-----|------|----------|-----------------|-----------------------------|----------------------------------|---------------------|
| VERTICAL VIEW PLAN 1 | | | | | | | |
| ADDRESS: | Lat | Long | 33.22432 | 3/10/2024 | NAME: | | |
| GH0035 | TX | RX | VLAN | ANTENNA SIZE | BEARING Distance (km) | HEIGHT OF ANTENNA IN TOWER | TX Power + RX level |
| | | | | | 0.6 | 212 | 6 |
| | | | | | | | 20 |