



امارت اسلامی افغانستان
وزارت مخابرات و تکنالوژی معلوماتی



د افغانستان اسلامی امارت
د مخابراتو او معلوماتی تکنالوژی وزارت



د افغان تیلی کام مخابراتي شرکت لوی ریاست
د مالی او اداری معاونیت
د تدارک ااتو ریاست
د پیرودلو آمریت
د اجناسو او خدماتو پیرودلو مدیریت

(موضوع: اعمار سایت جدید در ولسوالی کجکی منطقه لوی کوتل ولايت هلمند سایت (HEL086)

شماره درخواست نرخدهی:

تاریخ صدور درخواست نرخدهی به قمری:

تاریخ صدور درخواست نرخدهی به شمسی:

جنس فوق ضرورت: معاونیت عملیاتی بیسیم (آمریت (RF&BSS

تاریخ ترتیب استعلام: (1445 / 5 / 20)

- (1) اداره {نام اداره تدارکاتی را درج کنید} تخصیص بودجه لازم برای تدارک اجنبى/ خدمات غیر مشورتی مندرج این درخواست را دارد.
 - (2) آفر سربته شما الى {تاریخ و وقت را درج کنید} یا قبل از آن به دفتر {مدیریت خریداری امریت تهیه و تدارکات شرکت افغان تیلیکام } تسليم داده شود.
 - (3) آفر ها ئیکه بعد از میعاد تسليمی ارائه گردد، بدون اینکه بازشود مسترد می گردد. پاکت حاوی آفر باید به صورت واضح عبارت نرخ برای {نام اجنبى/ خدمات غیر مشورتی را درج کنید} نشانی شده باشد.
 - (4) آفر ارائه شده در آفرها باید الى مدت (30) روز تقویمی سر از تاریخ ختم میعاد تسليمی آفرها اعتبار داشته باشد.
 - (5) در صورت تغیر در مقدار نیازمندی، اداره می تواند مقدار نیازمندی تقاضا شده را الى (25) فيصد زیاد و یا کم نماید، مشروط به اینکه قیمت مجموعی آن از حدود صلاحیت پولی برای درخواست نرخ گیری تجاوز ننماید.
 - (6) ترجیح داخلی مطابق حکم چهارم طرز العمل تدارکات قابل اجرا است. {مورود ترجیح داخلی و فيصدی آنرا درج نمائید}.
 - (7) آفر گشائی در محضر عام حتمی نبوده و فرمایش دهنده مکلف به قبول نازلترين نرخ نمی باشد. در صورت رد هر یک یا تمام آفرها فرمایش دهنده کدام مسؤولیت در قبال داوطلب تهیه/ارائه کننده ندارد.
 - (8) آفر دهنده اسناد ذیل را با آفر خویش ضمیمه می نماید:
 - 1 جواز تجاری/ فعالیت/کار قابل اعتبار؛
 - 2 نمبر تشخیصیه مالیه؛
 - 3 اجازه نامه تولید کننده (در صورت لزوم).
 - 4
 - (9) سنده نرخ گیری تکمیل و توسط شخص با صلاحیت یا نماینده تهیه/ ارائه کننده در هر صفحه مهر امضاء شده باشد.
- نام کارمند صادر کننده درخواست نرخ گیری:

امضاء هیئت

امضاء هیئت

امضاء هیئت

جدول اقلام و قیمت ها

شماره	اسم و تشریح با مشخصات تختیکی اقلام	واحد	مقدار	قیمت فی واحد به افغانی	قیمت مجموعی به افغانی
1	اعمار احاطه سایت HEL086 ولایت هلمند ولسوالی کجکی منطقه لوی کوتل همراه با گارد روم و تشناب مطابق مشخصات ضمیمه کوردنیات سایت مذکور - (65.277524- 32.476021)	PCS	1		
2	اعمار یک سلب جنراتور همراه با سایبان آن در سایت HEL086 مطابق مشخصات ضمیمه	PCS	1		
3	اعمار یک سلب بطری بانک BTS همراه با سایبان آن در سایت HEL086 مطابق مشخصات ضمیمه	PCS	1		
4	اعمار فاؤندیشن سولر سیستم در سایت HEL086 مطابق مشخصات ضمیمه	PCS	1		
5	انتقال و نصب تاور 40 متره گرینفیلد و تهیه نت بولت آن همراه با فاؤندیشن مطابق مشخصات ضمیمه	PCS	1		
6	اعمار سرک به شکلی خامه خاکی برای عبور موتور به سایت به عرض 3 متر و طول 1.5 کیلومتر		1		

مجموع قیمت به ارقام بشمول مالیات : عدد

مجموع قیمت به حروف بشمول مالیات :

مجموع مبلغ مالیات به ارقام و حروف :

مجموع قیمت به ارقام بدون مالیات: عدد (قابل پرداخت)

مجموع قیمت به حروف بدون مالیات (قابل پرداخت)

مدت ضمانت (ورانتی / گرنتی) بعد از تاریخ اكمال:

مشخصات ضم پیشنهاد می باشد:

پاداشت : هرگاه شرکت میخواهد انصراف کند باید از تاریخ استعلام نرخگیری الی دو یوم انصراف خود را بطور رسمی ارایه نماید.

مشخصات تختیکی اجنبی

مشخصات	اقلام	شماره
		آدرس مشخص شرکت: ایمیل آدرس شرکت:

مشخصات	اقلام	شاره
مهر تهیه/ارائه کننده	اسم شخص یا نماینده با صلاحیت تهیه/ارائه کننده: امضای شخص یا نماینده تهیه/ارائه کننده: تاریخ: شماره تلفون حتمی:	اسم تهیه/ارائه کننده:

یادداشت: فرمایش گیرنده کاپی رهنمود، ساخت و مدل، بروشور و یا فهرست تجهیزات یا خدماتی را که اکمال می نماید ضمیمه نماید. معلومات فوق جهت ارزیابی مؤثر آفرها استفاده می گردد.

شرایط تدارک و پرداخت

شرایط ذیل صرف با موافقه تحریری فرمایش دهنده قابل تغییر می باشد.

(1) تهیه کننده مکلف به پرداخت تأمینات و تضمینات می باشد ، تأمینات از سر جمع پول 5 الی 15 فیصد اخذ میگردد و بعد از تکمیل و رانتی به اکانت شرکت انتقال میگردد.

(2) بعد از اکمال خدمات غیر مشورتی/تهیه اجناس، تهیه/ارائه کننده باید نسخه اصلی و (2) کاپی بل (Invoice) را به فرمایش دهنده تسليم نماید؛

(3) پرداخت توسط فرمایش دهنده، طی مدت (30) روز کاری در مقابل مقدار واقعی اجناس/خدمات غیر مشورتی تهیه شده صورت می گیرد.

(4) فرمایش دهنده میتواند در حالات ذیل با ارسال اطلاعیه کتبی به تهیه/ارائه کننده، امر خریداری را کاملاً یا فسماً فسخ نماید:

1- تهیه/ارائه کننده موفق به تحويل بخش یا تمام اجناس درظرف مدت معینه در امر خریداری نشود؛

2- تهیه /ارائه کننده موفق به اجرای مکلفیت های دیگر تحت امر خریداری نشود.

3- هرگاه در اجناس اکمال شده یا خدمات ارائه شده نواقص و یا کاستی ها مشاهده گردد، تهیه/ارائه کننده مکلف به رفع نواقص و کاستی ها در مدت (3) روز کاری بعد از دریافت اطلاعیه در مورد می باشد، در غیر آن فرمایش دهنده می تواند امر خریداری را فسخ نماید.

4- هرگاه تهیه/ارائه کننده، در جریان داوطلبی و یا حین اجرای وظایف محوله تحت امر خریداری اقدام به فساد و تقلب نموده باشد.

(5) هرگاه در درخواست نرخ گیری میعاد ضمانت (وارتی/ گرنتی) تصریح گردیده باشد، تهیه/ارائه کننده مکلف به تعویض در طول مدت معینه می باشد.

اصلاح اشتباهات محاسبوی


(1) اشتباهات محاسبوی طور ذیل تصحیح می گردد:

- 1- در صورت تفاوت میان مبلغ به ارقام و حروف، مبلغ به حروف قابل اعتبار می باشد؛
- 2- در صورتیکه تفاوت میان قیمت فی واحد و قیمت مجموعی وجود داشته باشد، قیمت فی واحد برای ارزیابی قیمت ها و ترتیب امر خریداری قابل اعتبار می باشد؛
- 3- در صورت موجودیت نفاوت میان نرخ فی واحد و قیمت مجموعی (حاصل ضرب مقدار در نرخ فی واحد)، نرخ فی واحد قابل اعتبار می باشد، هرگاه از نظر فرمایش دهنده اشتباه در نقاط اعشاری در قیمت فی واحد برجسته باشد، در این صورت قیمت مجموعی اقلام طوریکه نرخ داده شده است قابل اعتبار بوده و قیمت فی واحد باید اصلاح شود.
- 4- فرمایش دهنده مطابق مندرجات فوق اشتباهات محاسبوی را اصلاح و بعد از اخذ موافقه کننده داوطلب در قیمت مجموعی آفر محاسبه می نماید.
- 5- داوطلب مکلف به پذیرش اشتباهات محاسبوی در آفر خویش می باشد. در صورت عدم پذیرش اشتباهات محاسبوی توسط داوطلب، آفر وی رد می گردد.






REVISION RECORD	
REVISION NO.	1
DATE	08-08-14
LEADER ID:	
PROJECT NO.	1000-1000
DESIGNER:	1000-1000
PROJECT TIME NO.	1000-1000
DRAWN BY:	Project Implementation Des
DRAWING TITLE:	Project Implementation Des
APPROVED BY:	Project Implementation Des
SCALE:	1:100 (1:42)
ACTUAL DATE:	08-08-14
ISSUE DATE:	08-08-14
OWNER:	

ALL INFORMATION CONTAINED HEREIN IS UNCLASSIFIED
DATE 10-08-14 BY 1000-1000

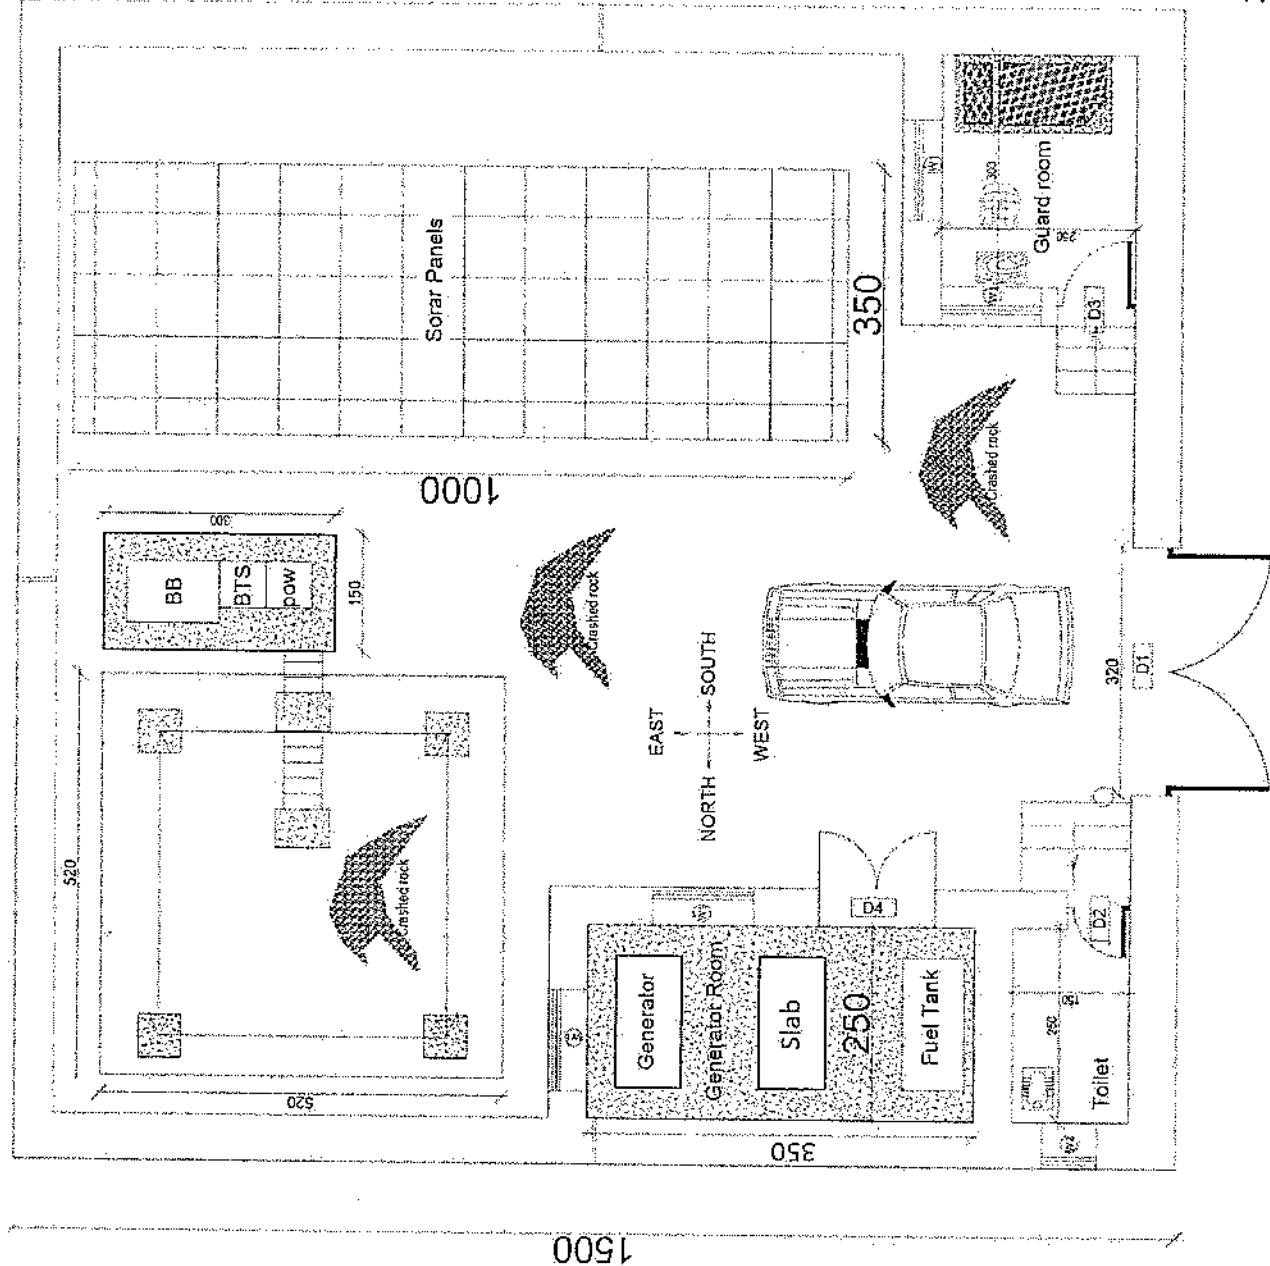

REVISION RECORD	
REVISION NO.	DATE
1	02-07-2016
PROJECT INFORMATION	
PROJECT NAME	Project Name
DESIGNER	Designer
IMPLEMENTATION	Implementation
OWNER	Owner
DRAWING TITLE:	
SHEET NO. 1 OF 3	

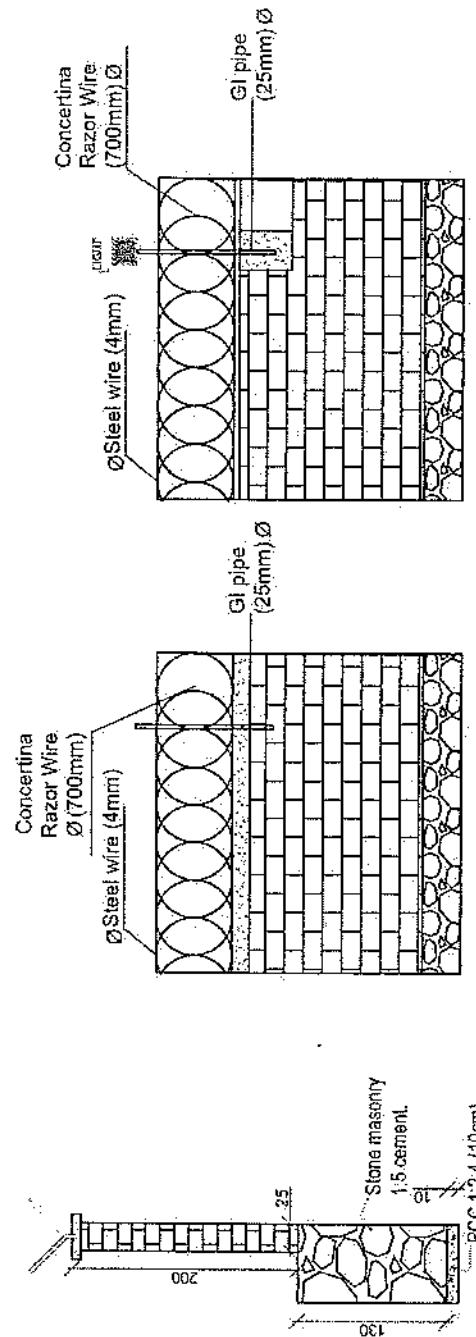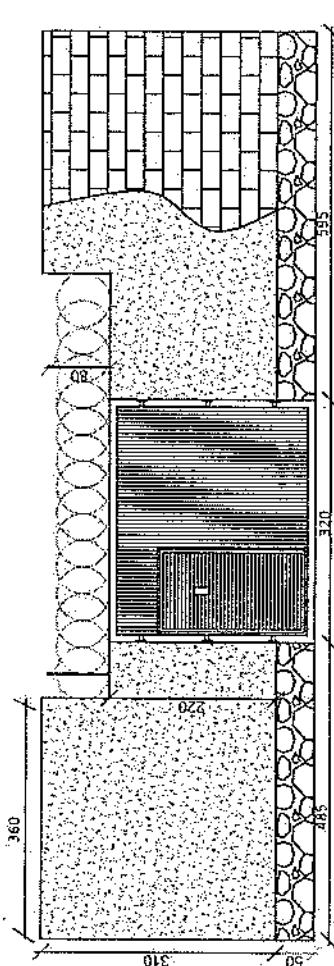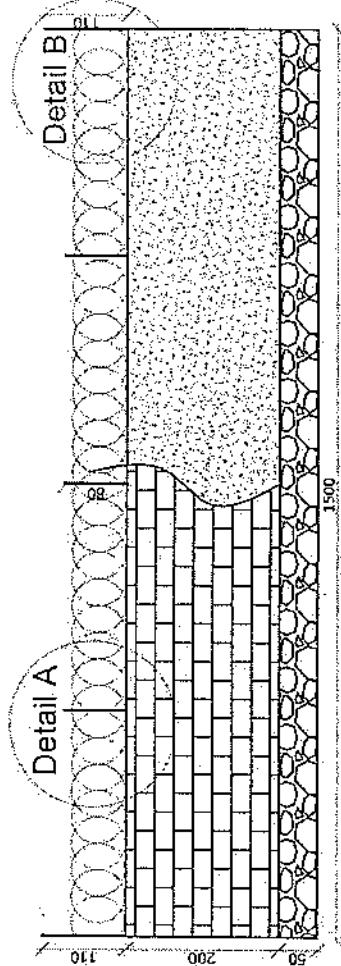




REVISION RECORD

Date: 20-04-2015

No: 1

By: [Signature]

LEGEND:

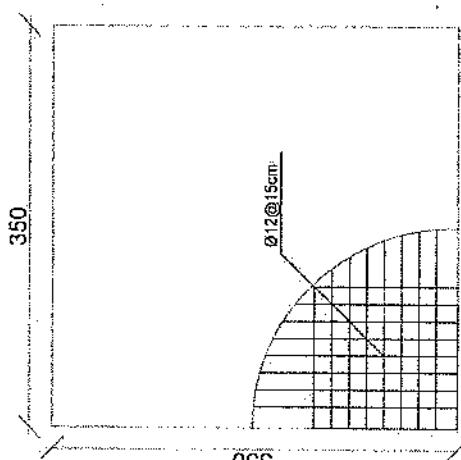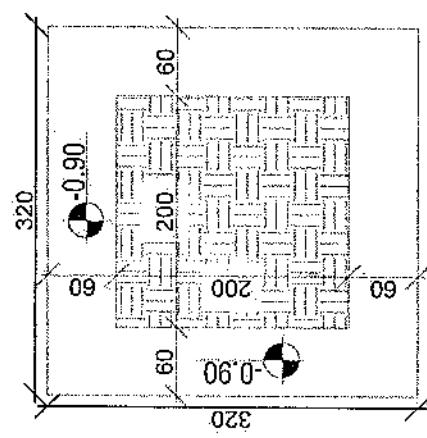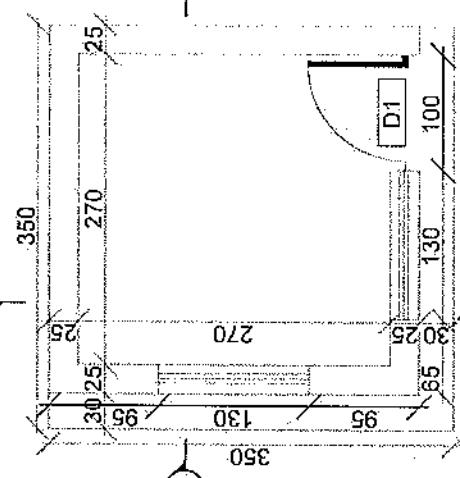

Excavation of Foundation

rebar details of GR roof


Guard room

PROJECT TITLE / NO: GSM-SITES
DRAWING TITLE: 10102506


DRAWDN BY: Project Implementation Dept.
CHECKED BY: Project Implementation Dept.

APPROVED BY: Project Implementation Dept.
SCALE: 1:100 & A3
ACTUAL DATE: 05
ISSUE DATE: 10-04-2015
OWNER: [Signature]

SAUDI ARABIA
KSA
AEGEAN'S

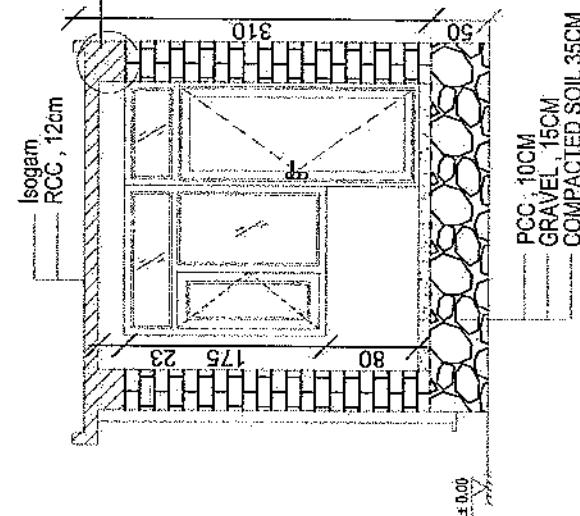


Section AA

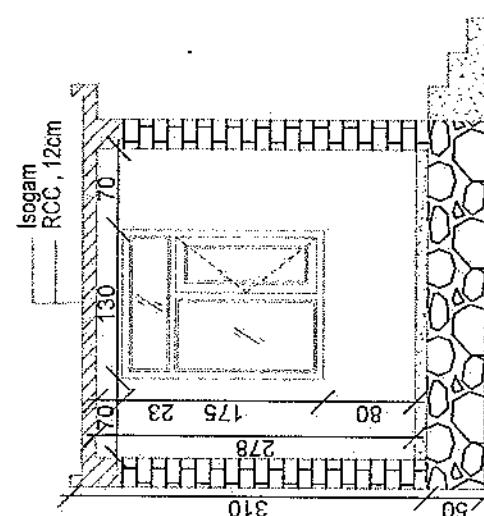

Section BB



REVISION RECORD
REVISION NO. 1
DATE: 04-04-2015
BY: A.F. 2015

LEADER NO: 1

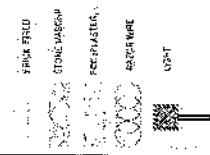


PROJECT TITLE / NO: GSM SITES
DRAWING TITLE / E.
DRAWING NO.: 001
SHEET NO.: 01
SCALE: 1:50 @ A3
APPROVED BY: Project Implementation Dept.
CHECKED BY: Project Implementation Dept.
APPROVED BY: Project Implementation Dept.
ACTUAL DATE: 04-04-2015
ISSUE DATE: 04-04-2015
OWNER: Salam Telecom

Salam Telecom
A.F. 2015

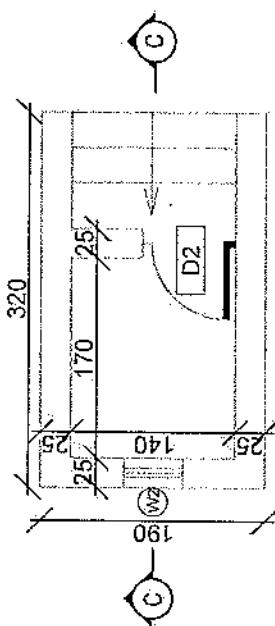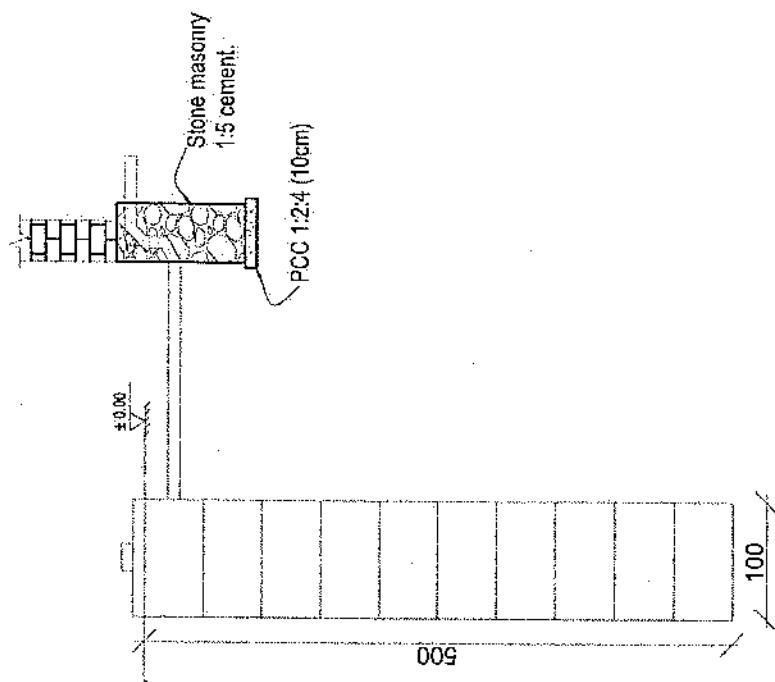

Toilet

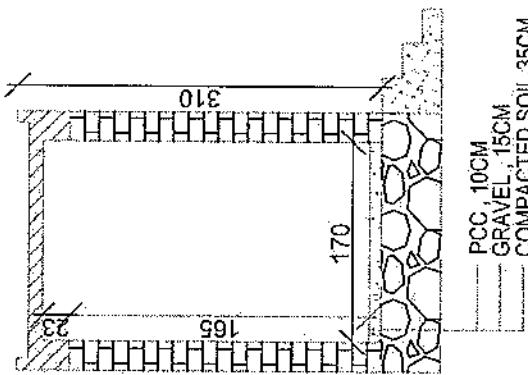


Section CC

Well for toilet

REVISION RECORD
REV NOD DATE 06
REV NOD DATE 06
REV NOD DATE 06






LEGEND:

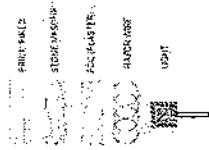

PROJECT TITLE / NO:
GSN SITES
DRAWING NO:
DRAWING TITLE:
IS-A-1


APPROVED BY:
Project Implementation Dir
CHECKED BY:
Project Implementation Dir
SCALE: 1:100 @ A3
ACTUAL DATE: DF
ISSUE DATE:
DRAFTER:

Salman Alkhalid
K.S.A.U.
A.S.G.H.A.F.S

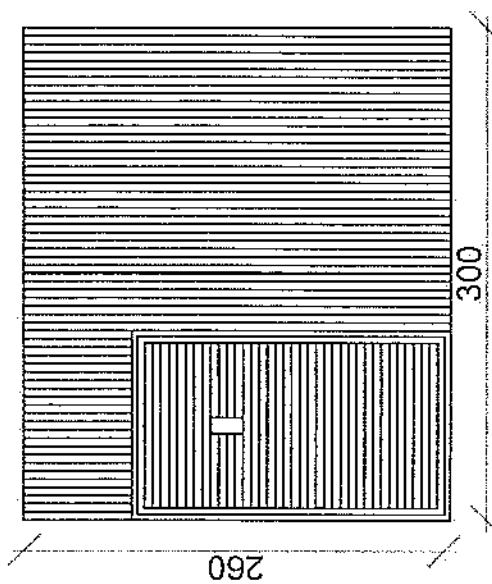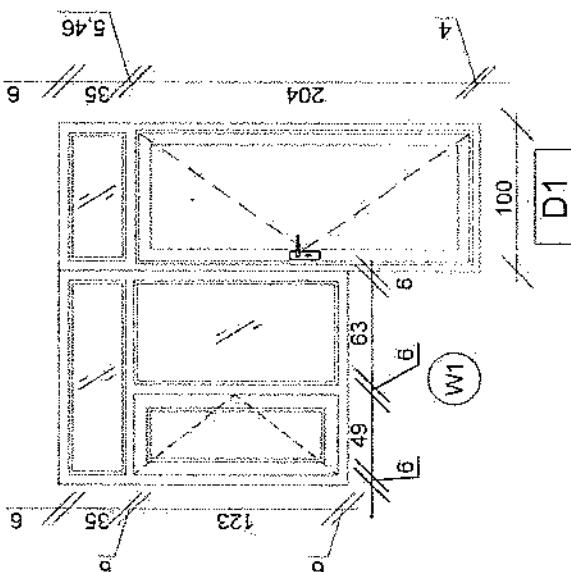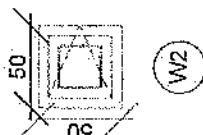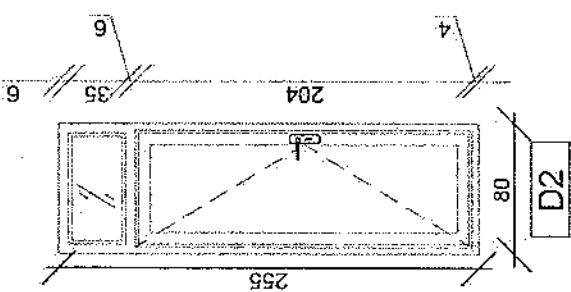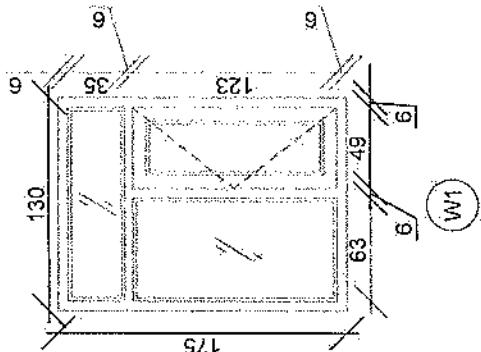


REVISION RECORD
REV NOS: 1.0
DATE OF
NO :
ISSUE:
1.

LEGEND:

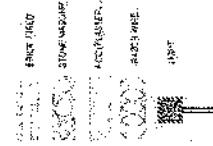

Notes:

1. The foundation is adopts reinforced concrete, the concrete is M20; (M20) compressive strength is 20N/mm²); the foundation lays on a 10cm thick crush stone pad;
2. Ø12: mild steel, rebars strength 210N/mm²
3. minimum concrete cover for rebar is 3.5cm,
4. All units are in cm
5. All edges of the Slab should be curve

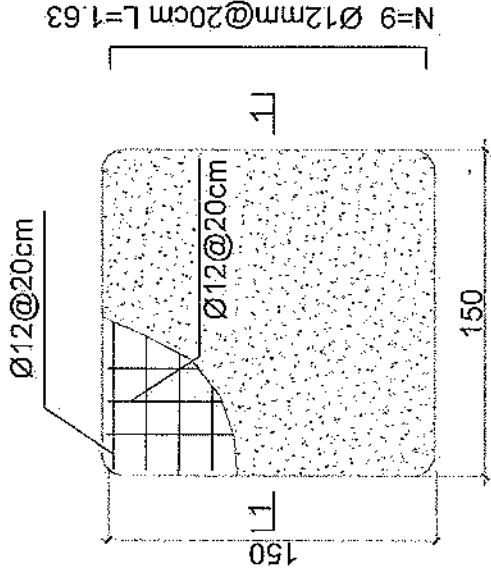


PROJECT TITLE / NO:
GSM SITES

DRAWING TITLE &
STATUS

DRAWN BY:
Project Implementation Unit
CHECKED BY:
Project Implementation Unit

APPROVED BY:
Project Implementation Unit
SCALE: 1:100 @ A3
ACTUAL DATE: DF
ISSUE DATE:
OWNER:

Salem Teknoloji
A. F. D. M. A. R. I. S.
سالم تكنولوجى

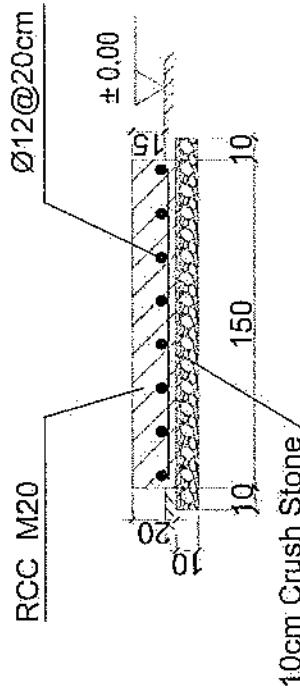


1-1 section

Outdoor BTS Foundation

REVISION RECORD
REVISION NO: 1
DATE: 2023-04-13
BY: Project Manager



LEGEND:

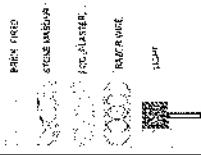

PROJECT TITLE: GSM SITES
DRAWN BY: Project Implementation Dept


SCALE: 1:100 @ A3
ACTUAL DATE: 05/04/2023
ISSUE DATE: 05/04/2023
OWNER: Salam Telecom

APPROVED BY: Project Implementation Dept
CHECKED BY: Project Implementation Dept

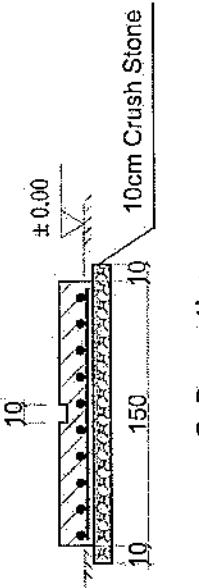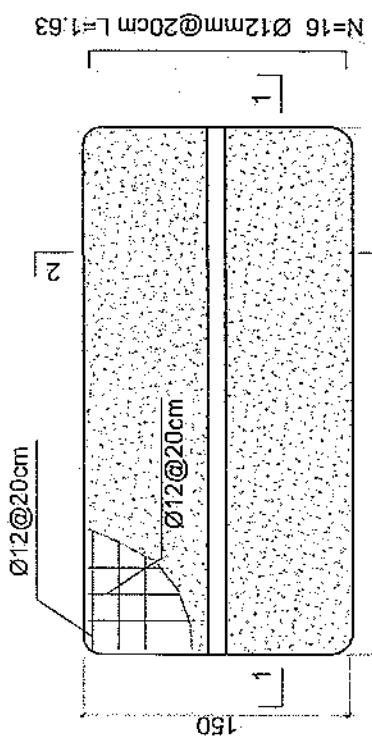1-1 sectionOutdoor BTS Foundation

REVISION RECORD
Revision No. 5/2014 Date 01/06/2014

Ø12@20cm

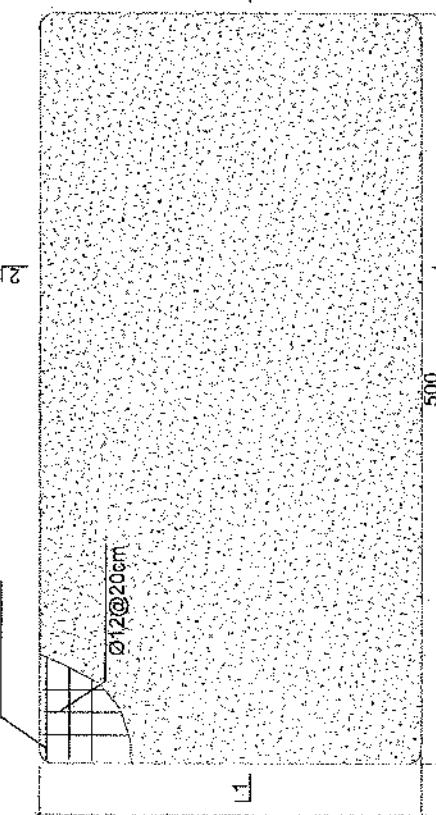


N=26 Ø12mm @20cm L=2.63

Notes:

1. The foundation is adopts reinforced concrete.
- the concrete is C20; (C20: compressive strength is 20N/mm²);
- the foundation lays on a 10cm thick crush stone pad;
2. Ø12; mild steel rebars strength 2.10N/mm²
3. minimum concrete cover for rebar is 3.5cm,
4. All units are in cm
5. All edges of the Slab should be curve


Ø12@20cm

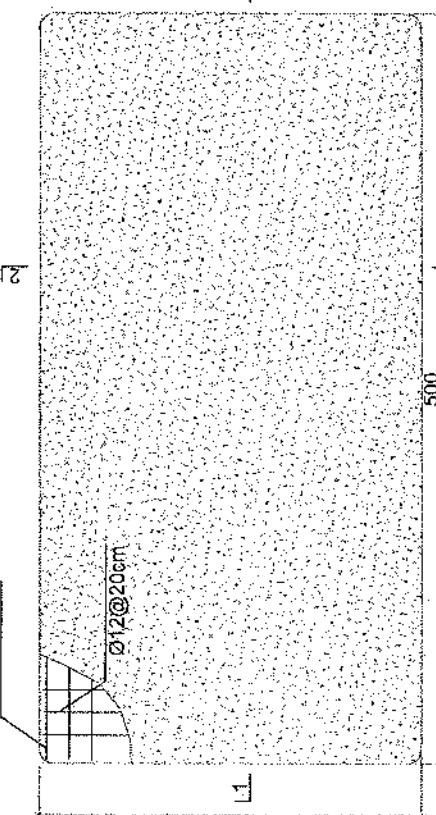


N=14 Ø12mm @20cm L=5.13

Generator Foundation

2-2 section

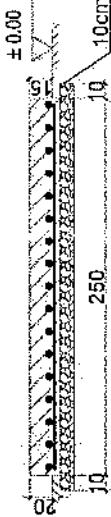


Ø12@20cm

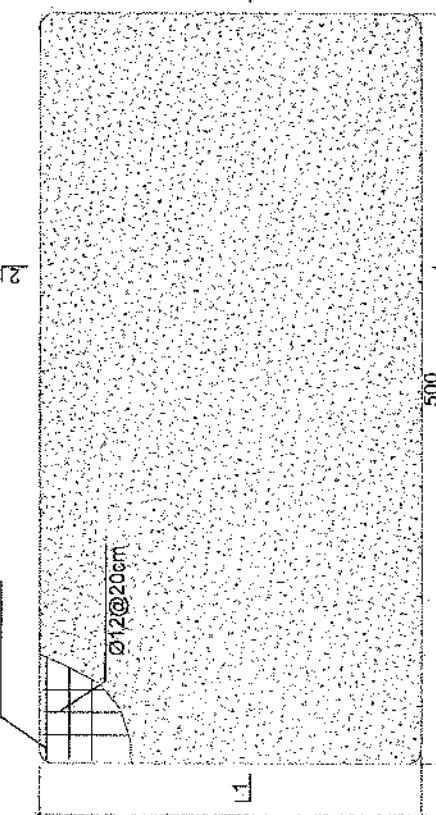

N=14 Ø12mm @20cm L=5.13


Generator Foundation

DRAWING TITLE:
REVISION STATUS:

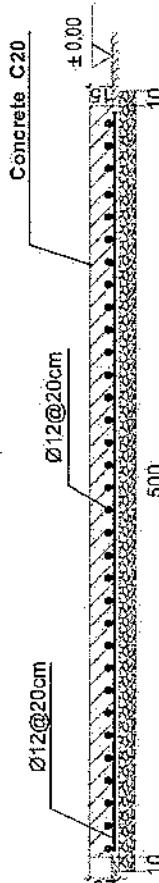

1-1 section

Ø12@20cm

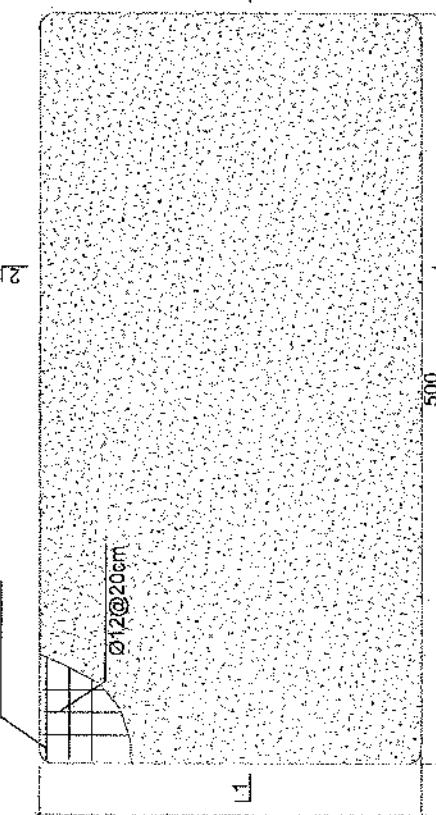

PROJECT TITLE / NO:
GSN SITES

DRAWING TITLE:
REVISION STATUS:

DRAINED BY:
Project Implementation Det.
CHECKED BY:
Project Implementation Det.




APPROVED BY:
Project Implementation Det.
SCALE:
1:100 @ A3
ACTUAL DATE:
05/06/2014
ISSUE DATE:
05/06/2014
OWNER:
A.F.S.H.A.Y.U.S

System Telecom
A.F.S.H.A.Y.U.S

REVISION RECORD:
REVISION DATE DE
NO. 1/2022 C4-
1

LEADER NO:

REF ID: 10000000000000000000000000000000
FILE NO: 10000000000000000000000000000000
DATE: 10/10/2022
PLOT NO: 10000000000000000000000000000000
SHEET NO: 1/1
PAGE NO: 1/1
DRAWN BY: HANAN
CHECKED BY: HANAN
APPROVED BY: HANAN
PROJECT TITLE / NO: QSM SITES
DRAWING TITLE: STARS
SCALE: 1:1000 N/A
ACTUAL DATE: 05/10/2022
ISSUE DATE: 10/10/2022
OWNER: ISLAM TELECOM
A.F.C.N.A.S.I.L


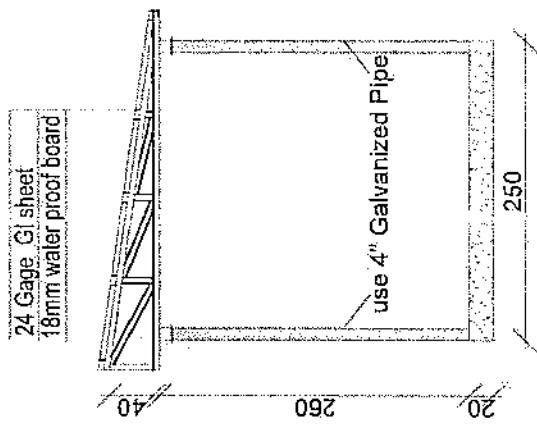
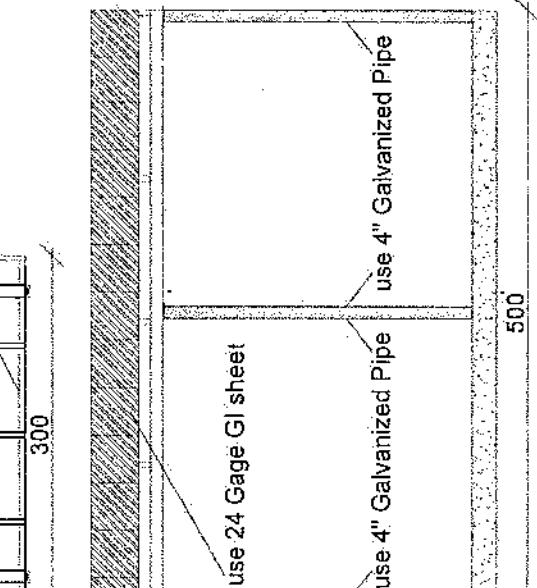
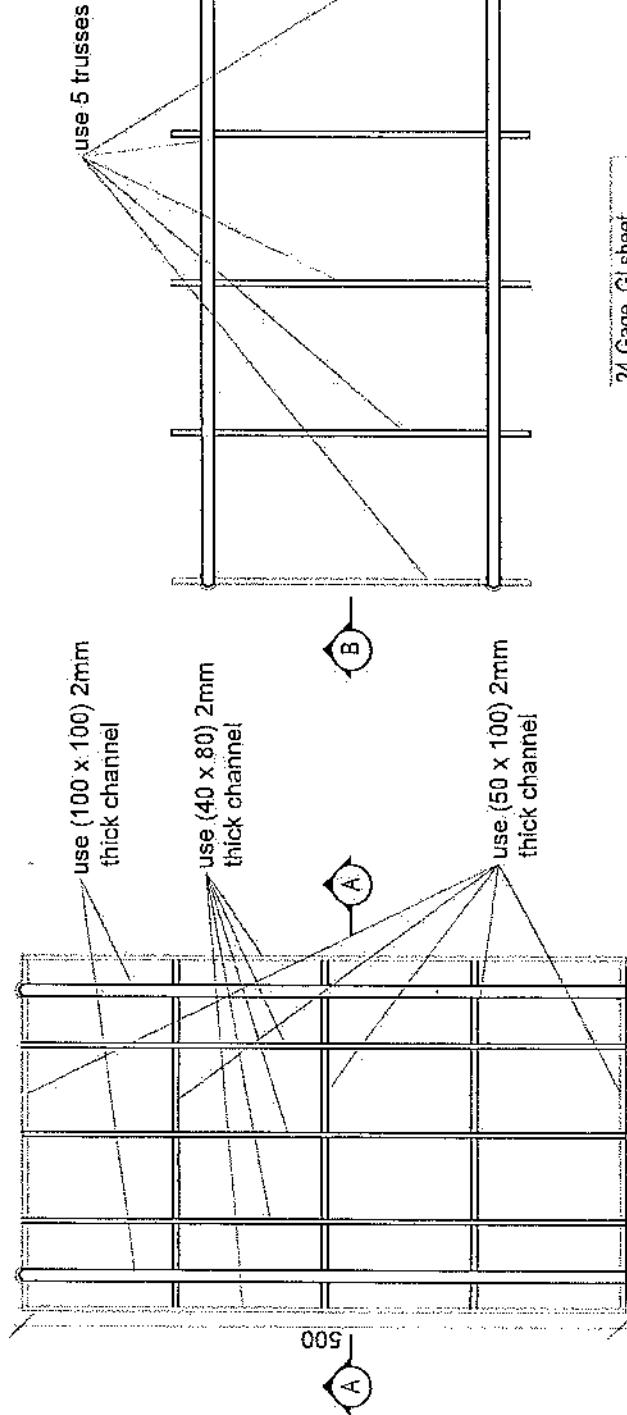


Section BB

Section AA


REVISION RECORD
REVISION NO. : DE
DATE : 20-07-2013
APPROVED BY :
DRAWN BY : Project Implementation Drl
CHECKED BY : Project Implementation Drl
SCALE : 1:100 A3
ACTUAL DATE : 07-08-2013
ISSUE DATE : 20-07-2013
OWNER :
SALMAN TELECOM

LEGEND:

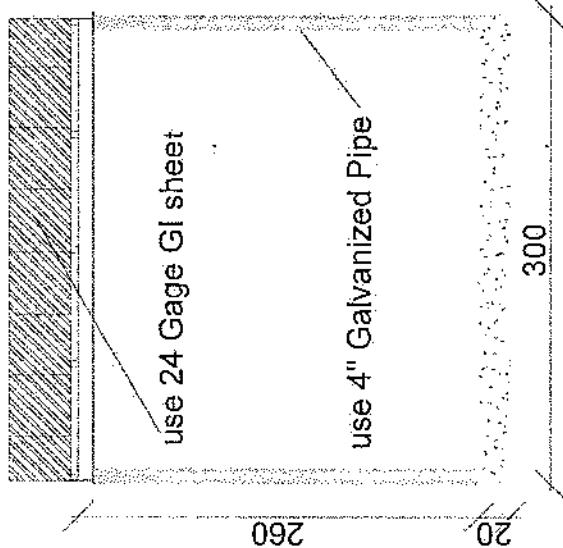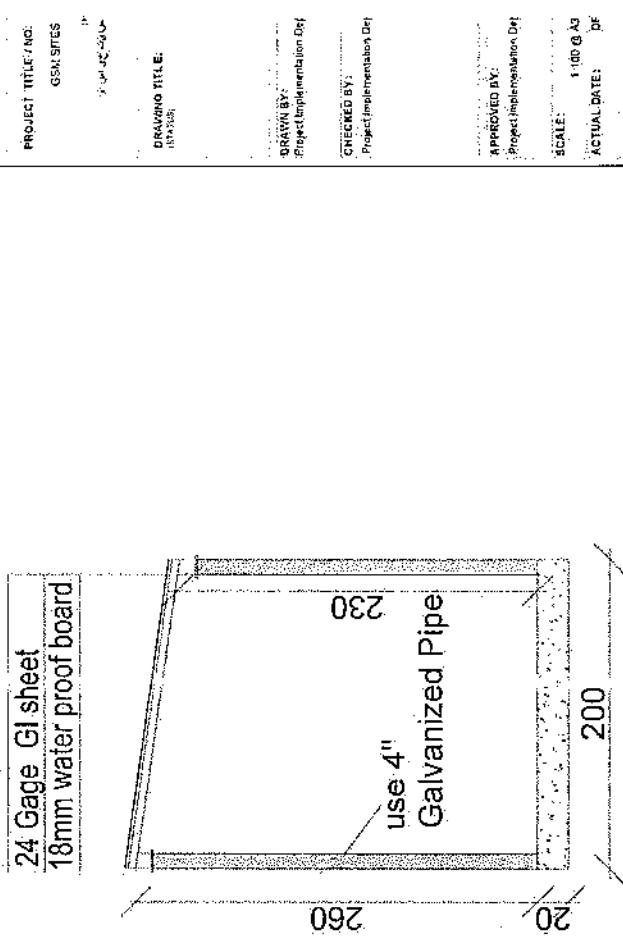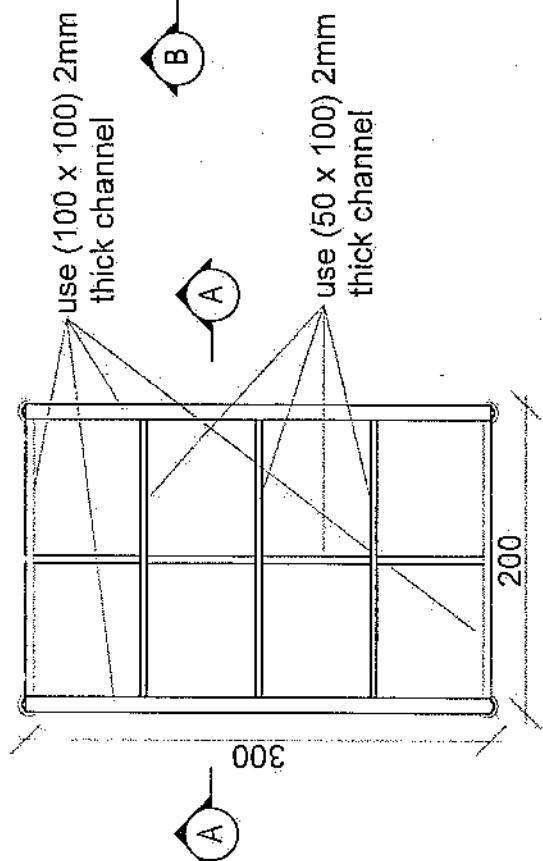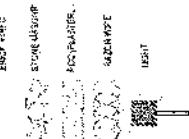

Section BB


Section AA

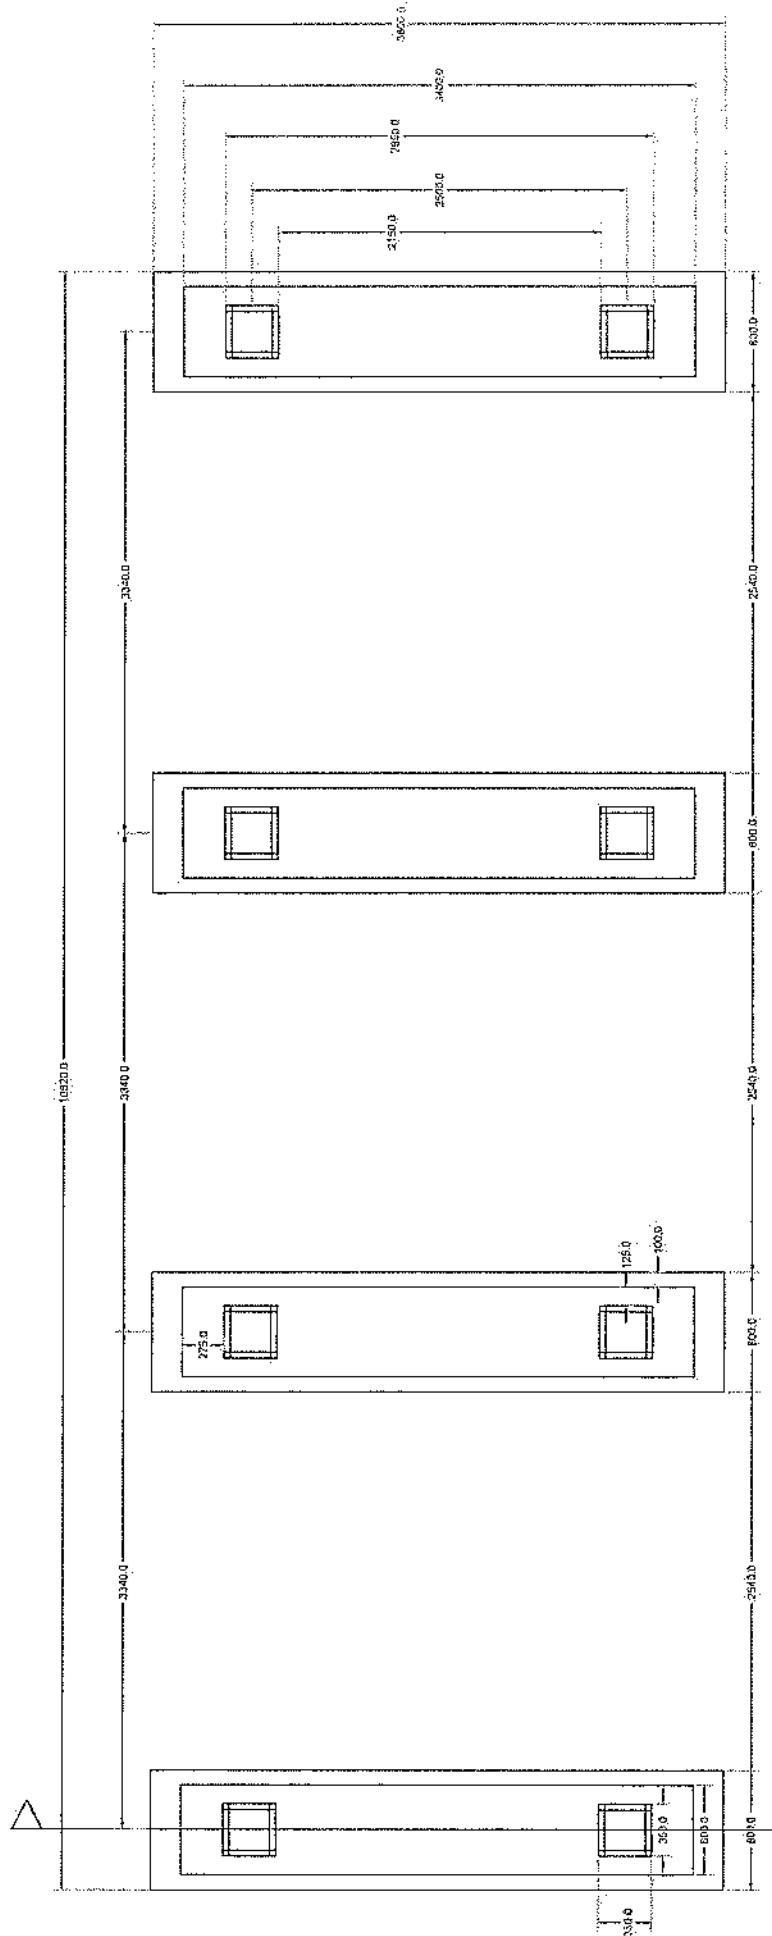


Foundation Plan

Section A-A


Section A-A

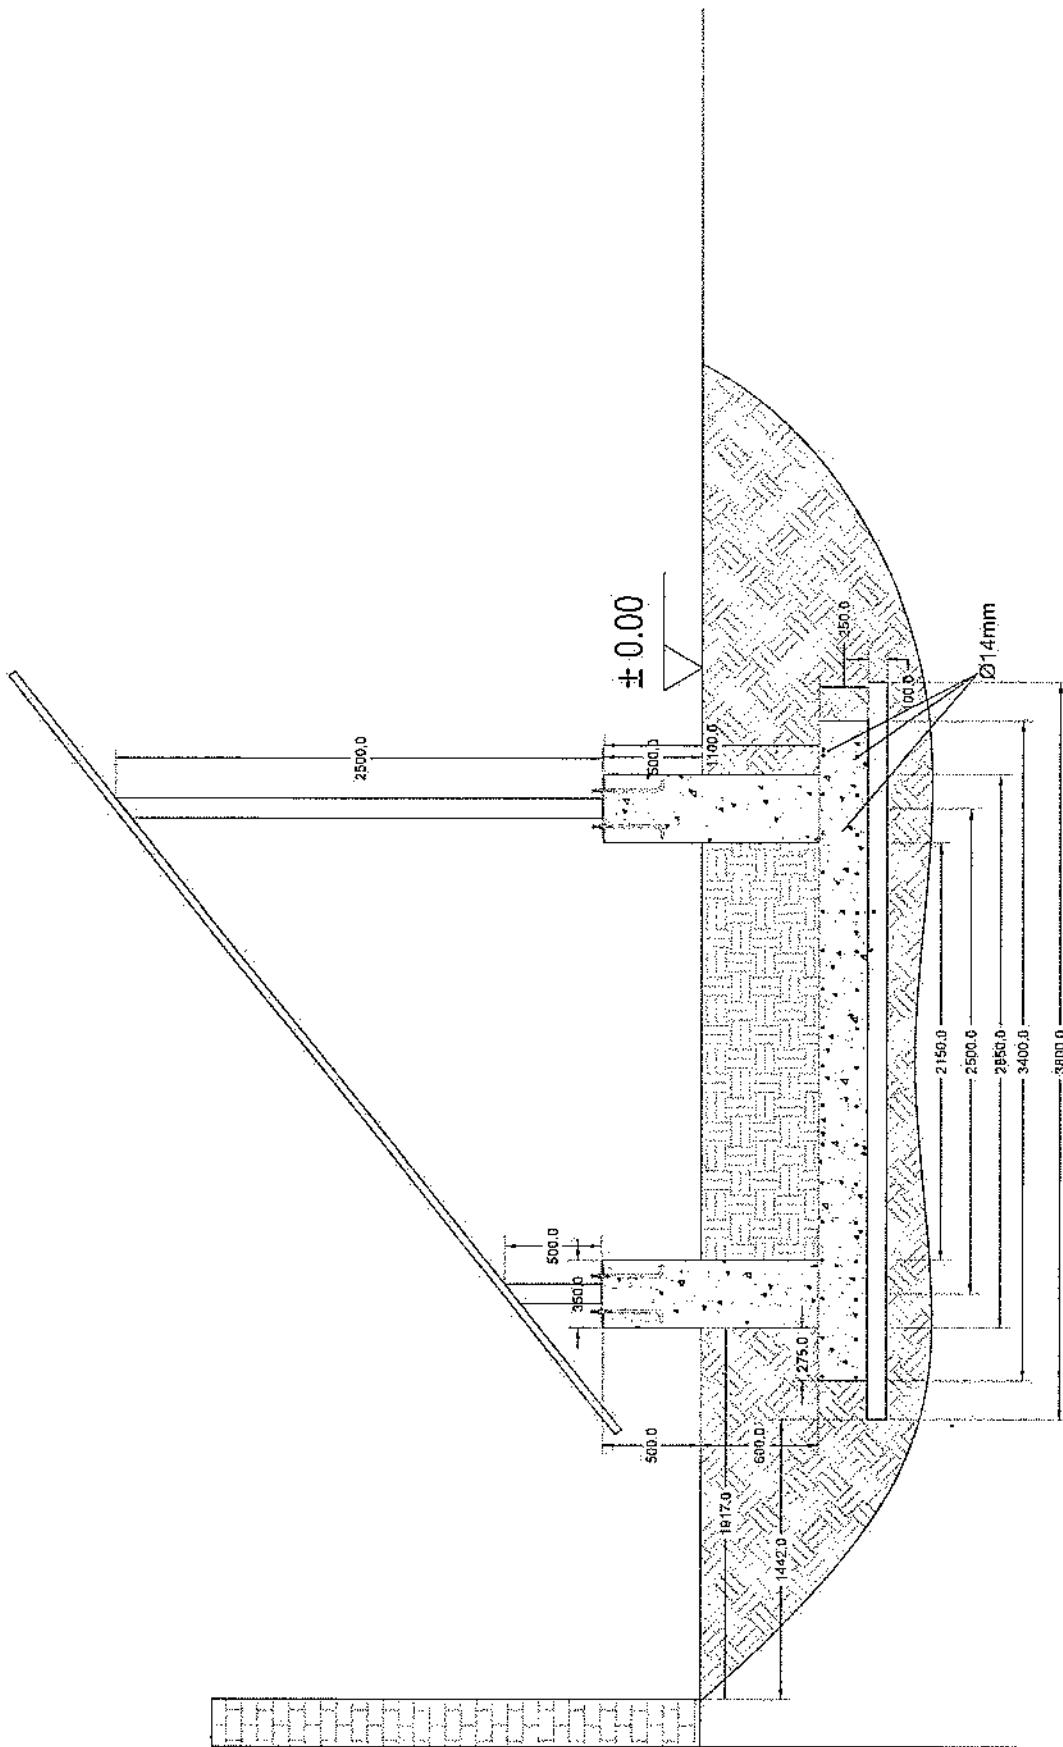

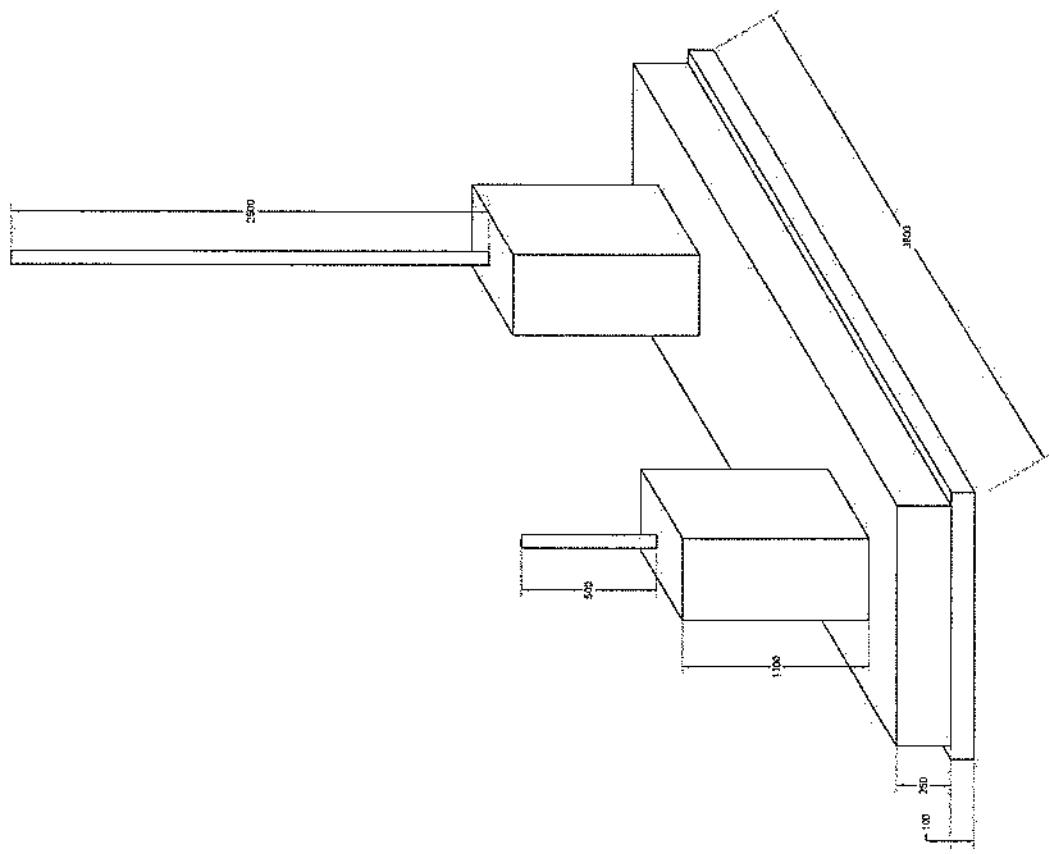

Foundation Isometric Plan


Column Detail

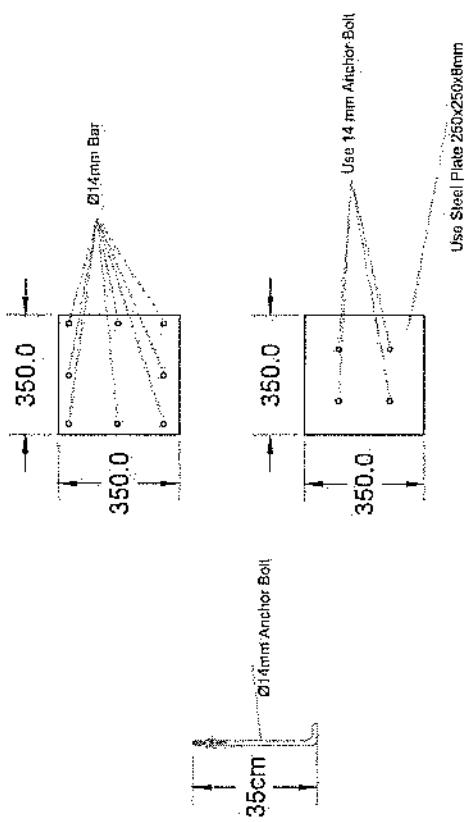


1. Hot dip galvanized tower with anchor bolts, nuts, washers, Galvanization according to EN ISO 1461, Steel Profiles S235 JR according to EN 10025 and grade 8.8 bolts according to ISO 1461, nuts, washers, Galvanization
2. Basic wind speed is 160km/h and deflection is less than 0.5 degrees at 122 km/h wind speed.
3. 16m2 load for the normal soil.
4. Climbing ladder with safety cage and vertical cable ladder.(400mm)
5. One internal work platform per tower (2m below top).
6. Rest platforms approximately 7 every 20 - 25 m.
7. One lightning arrester at the top.
8. Five pieces antenna mount at each Tower.


Tower Specification

1. 400 mm, 25,20 m height, 300 kg weight, 400 mm diameter -10
 2. 400 mm, 25,20 m height, 300 kg weight, 400 mm diameter -9
 3. 7600 Kg : 300 m -3
 4. 160 km/h wind speed, 40 : 300 m -4
 5. EN ISO 1461 JIS A 1000 GPa -5
 6. 400 mm, 25,20 m height, 300 kg weight, 400 mm diameter -6
 7. 400 mm, 25,20 m height, 300 kg weight, 400 mm diameter -7
 8. (Q) 300 m height, 300 kg weight, 400 mm diameter -8
 9. 300 m height, 300 kg weight, 400 mm diameter -9
 10. 300 m height, 300 kg weight, 400 mm diameter -10
- Height Green field : 300 m -1
- (Height 300 m) 400 mm diameter







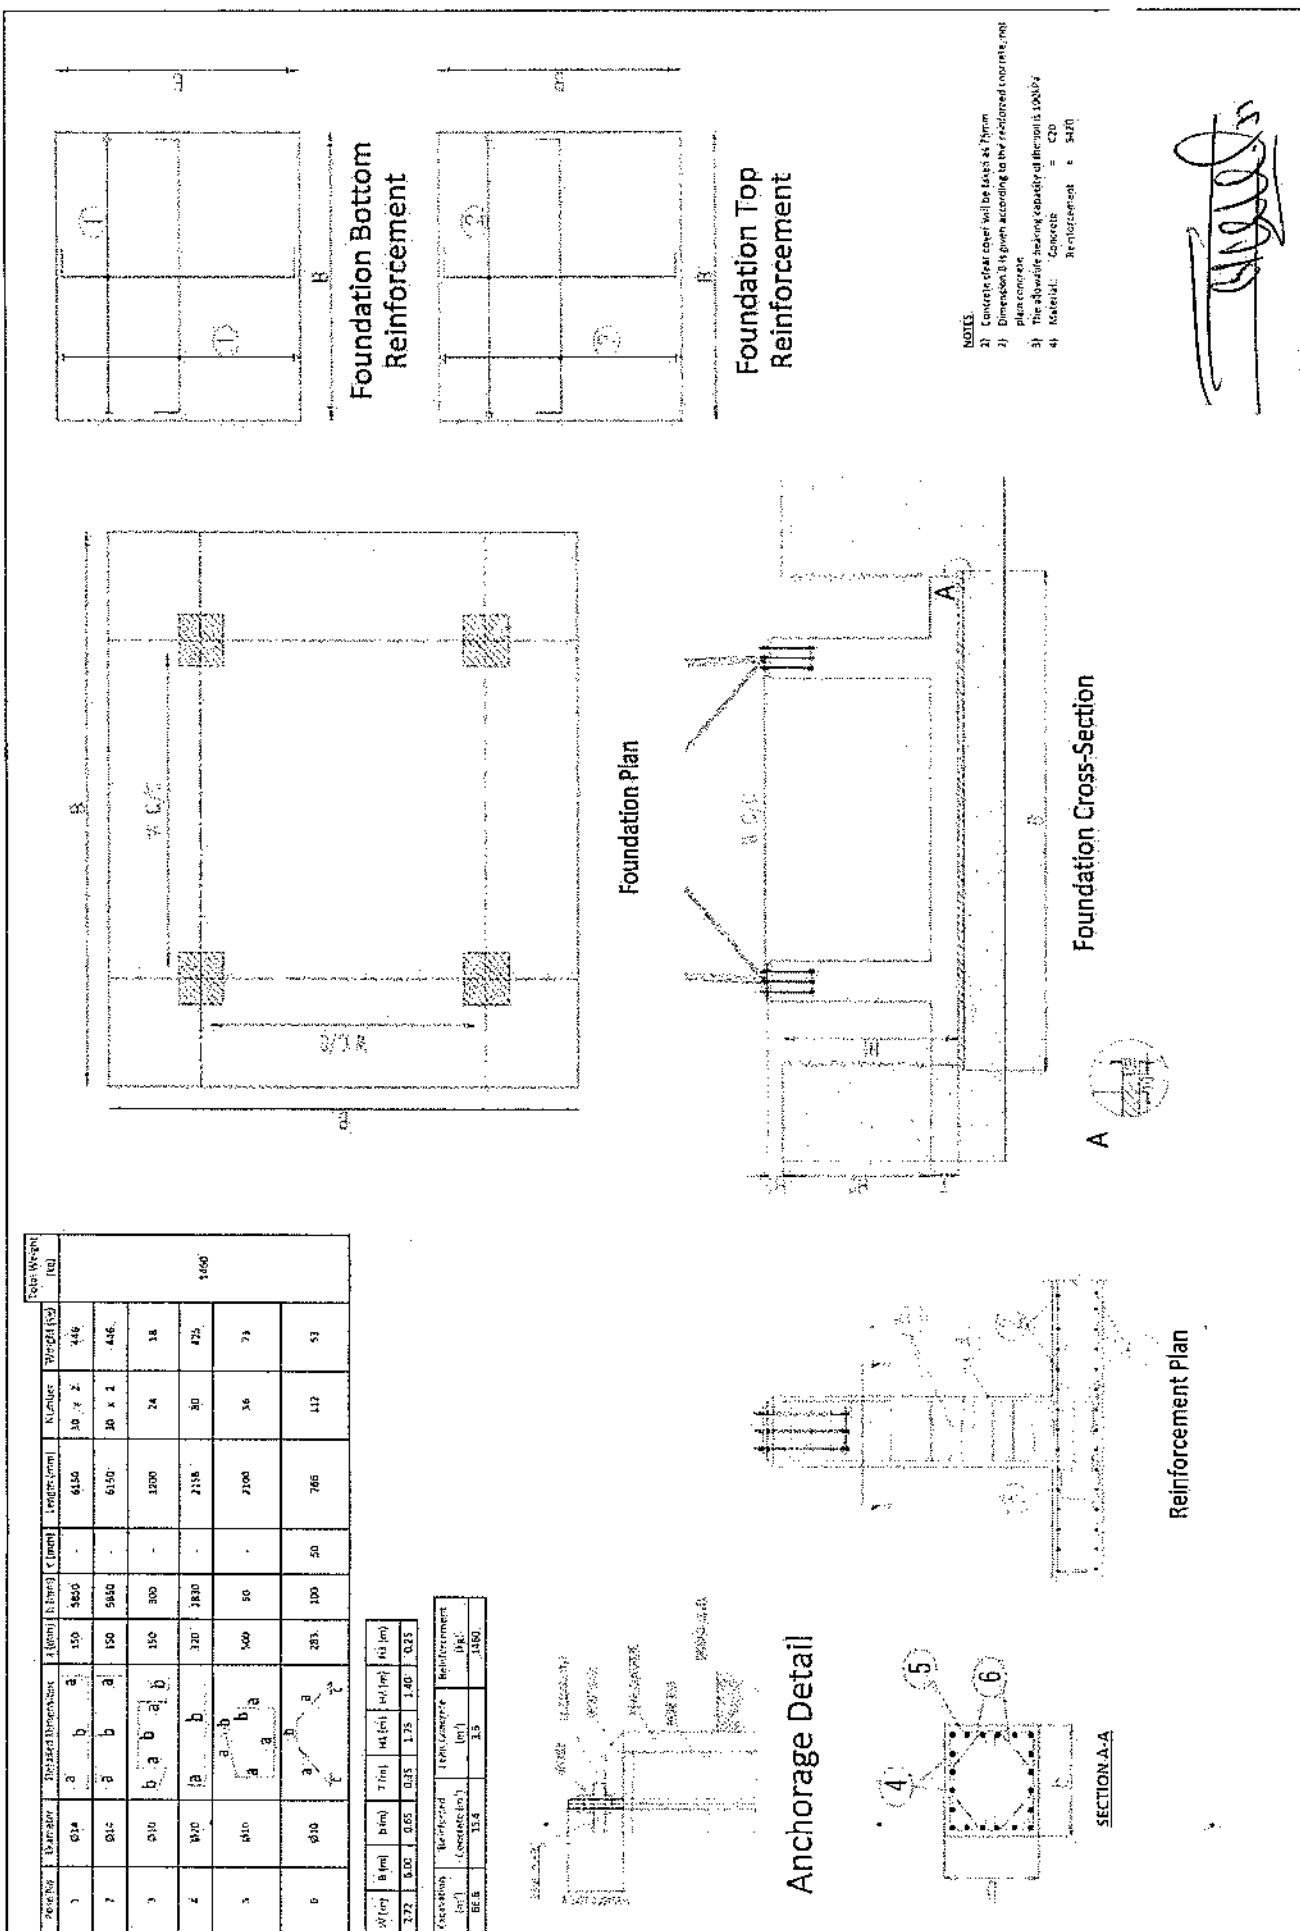


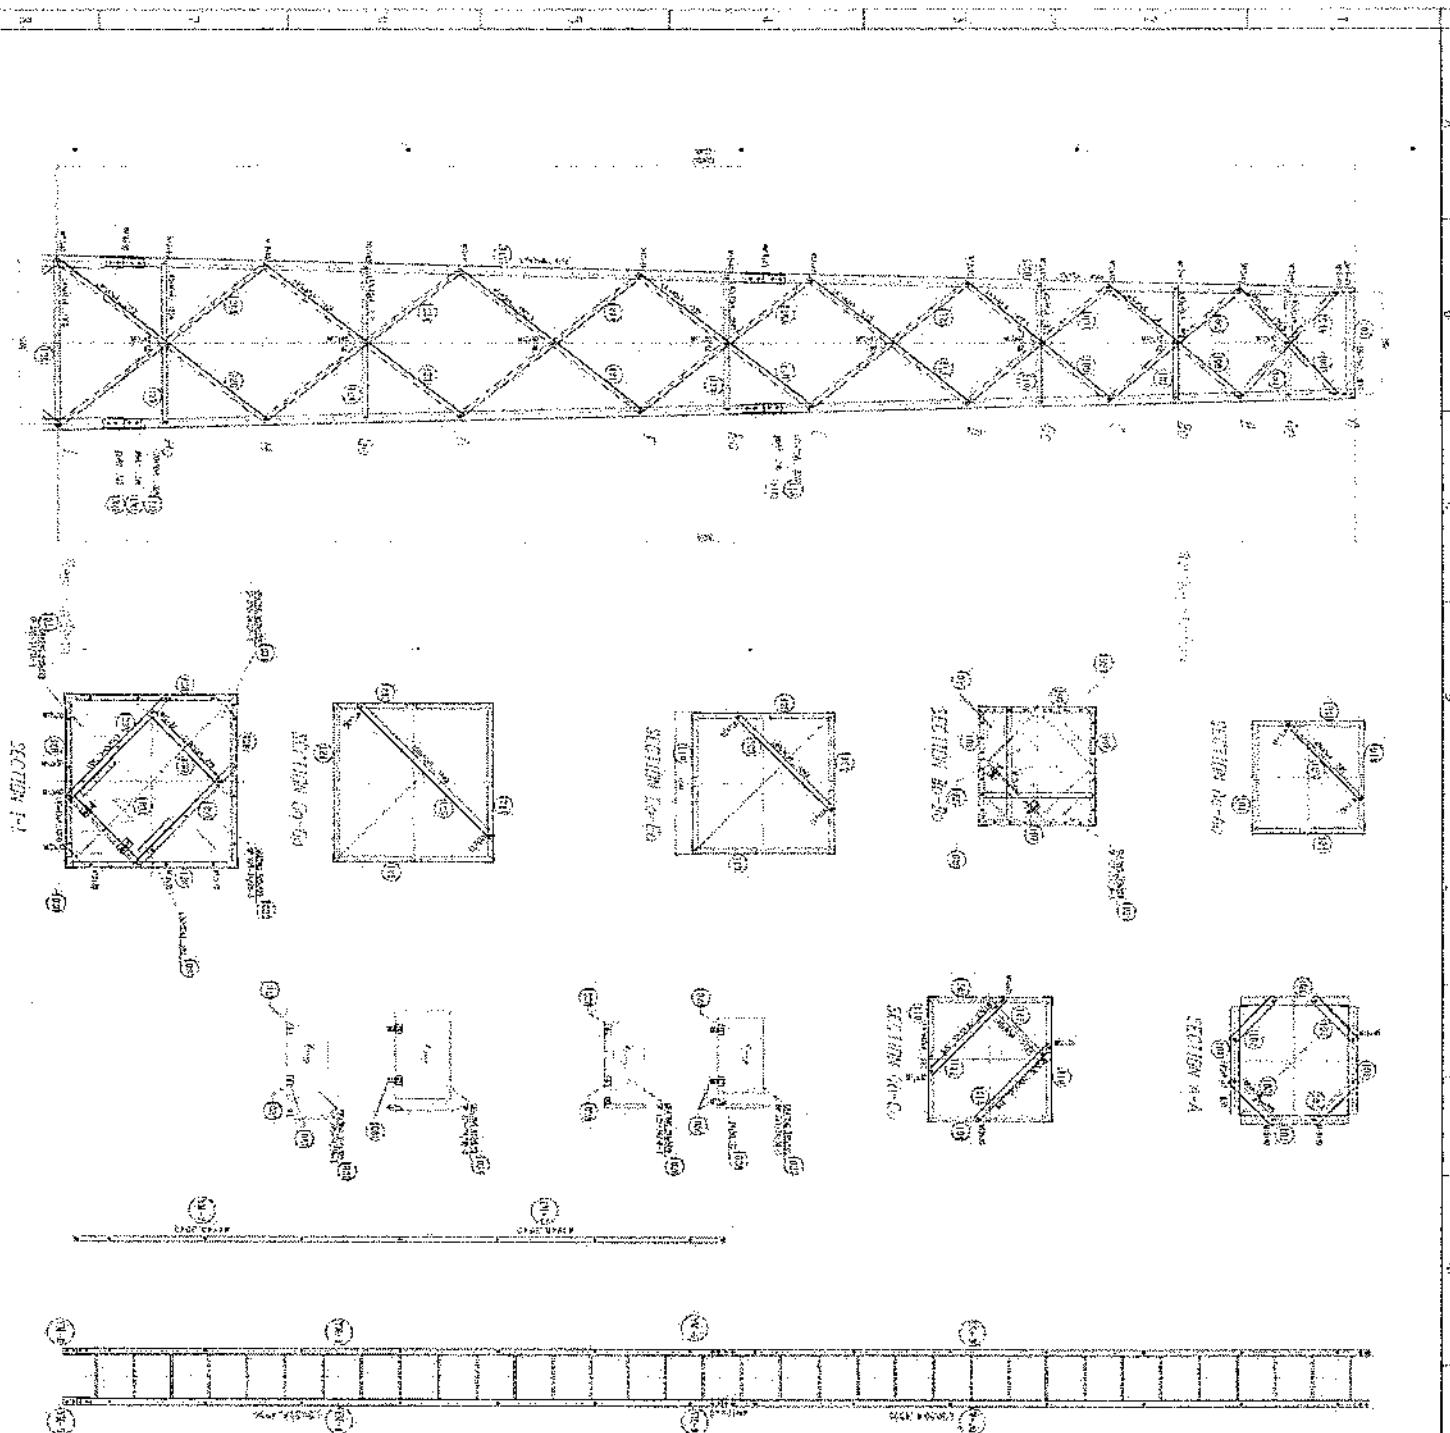


卷之三

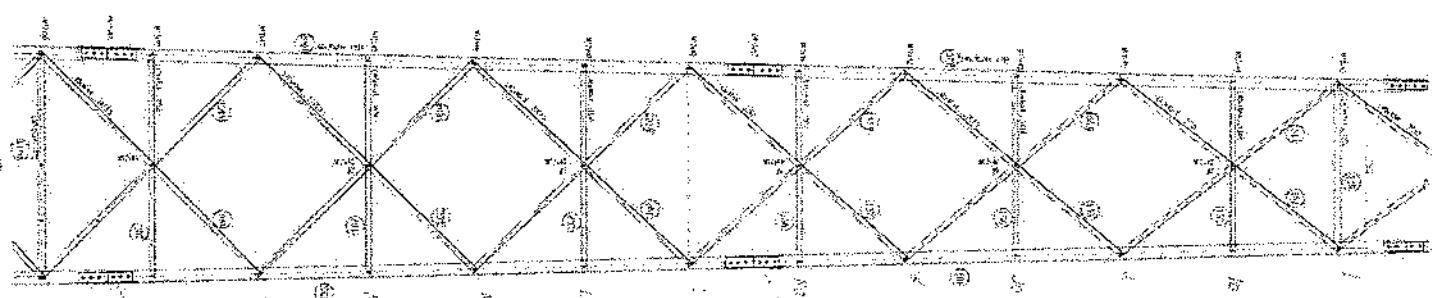

STRUCTURE

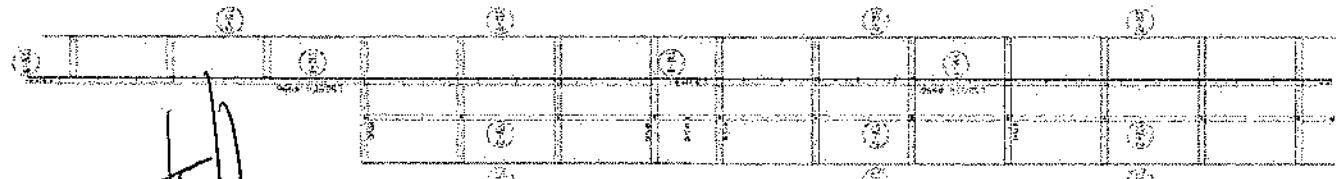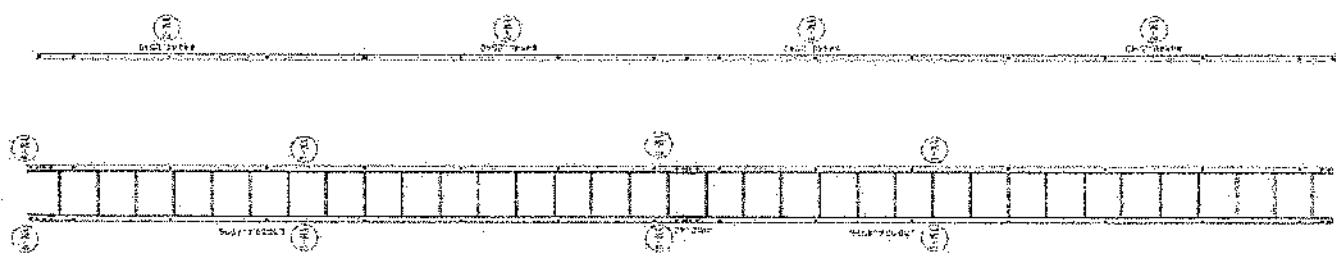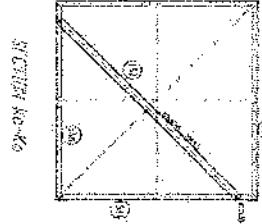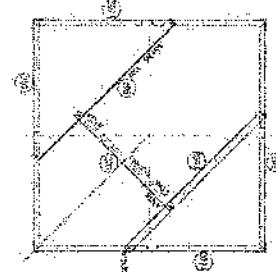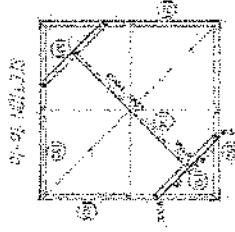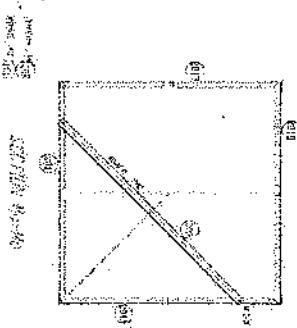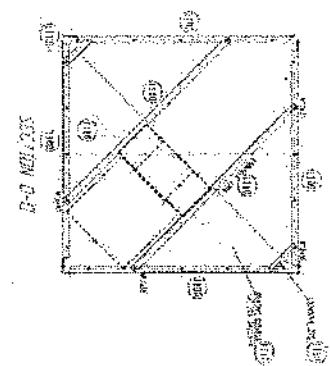





STRUCTURE

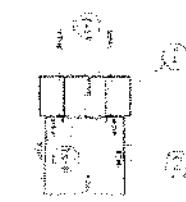

STRUCTURE

STRUCTURE

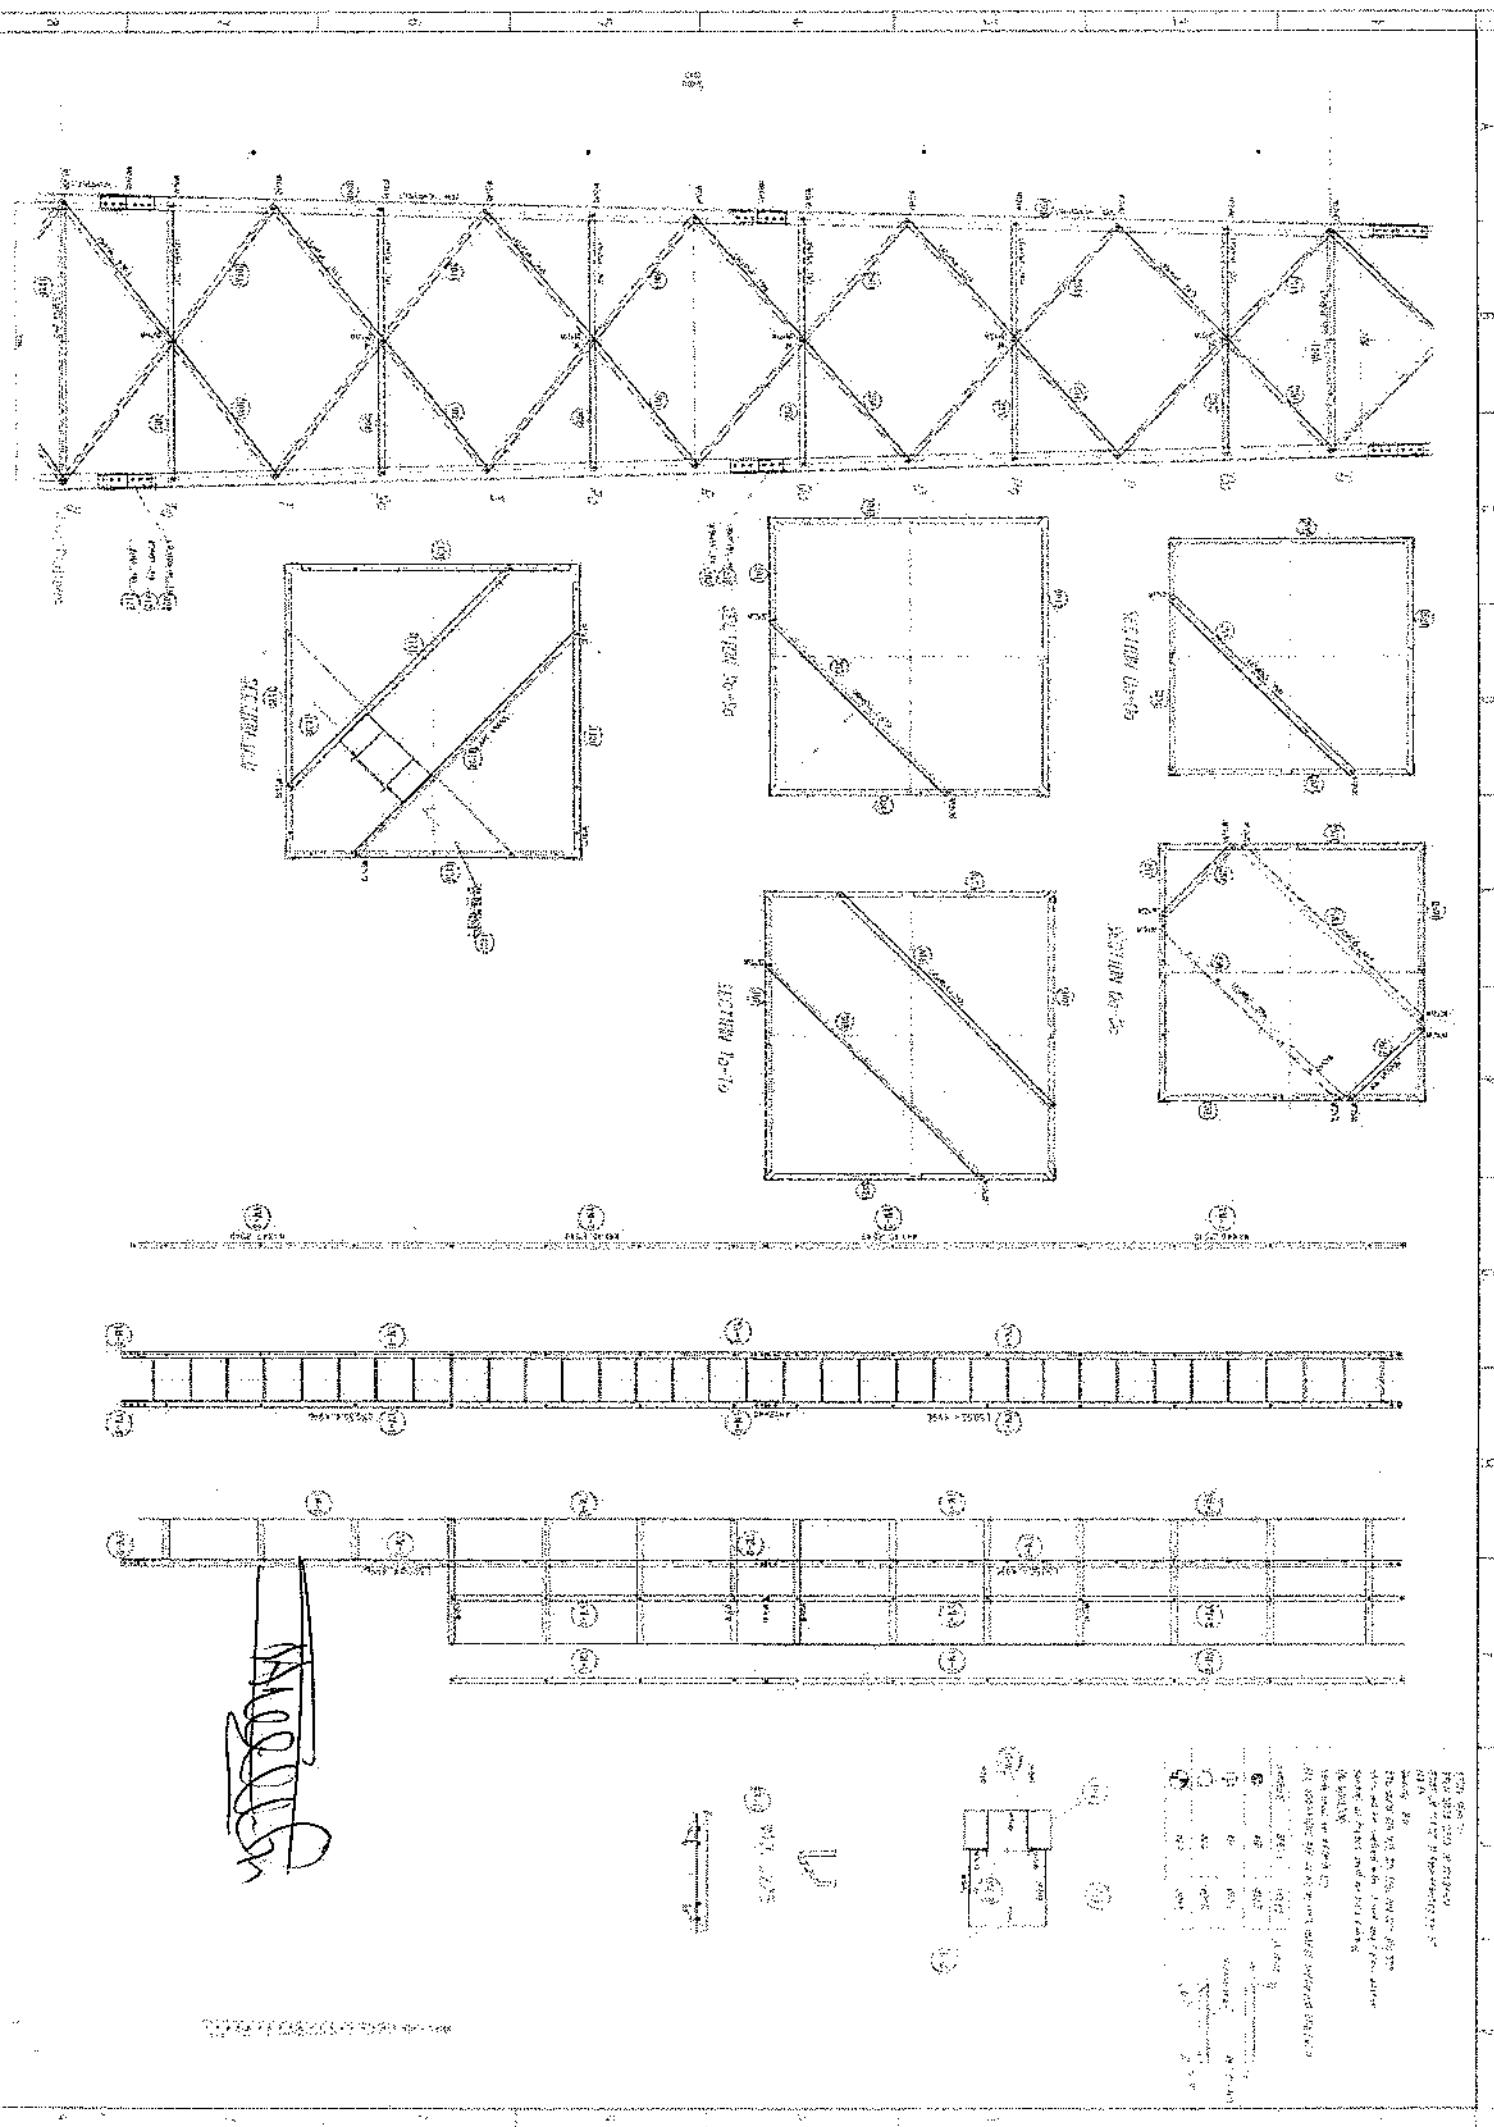

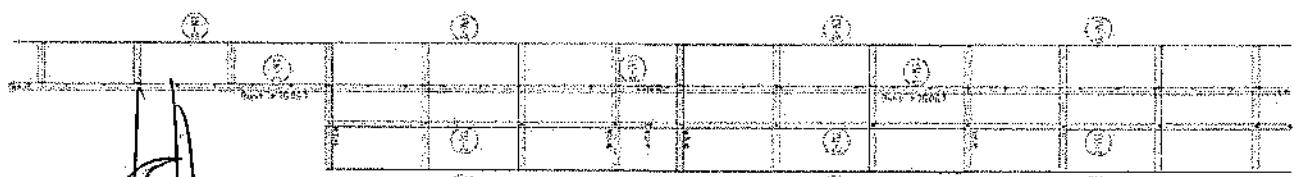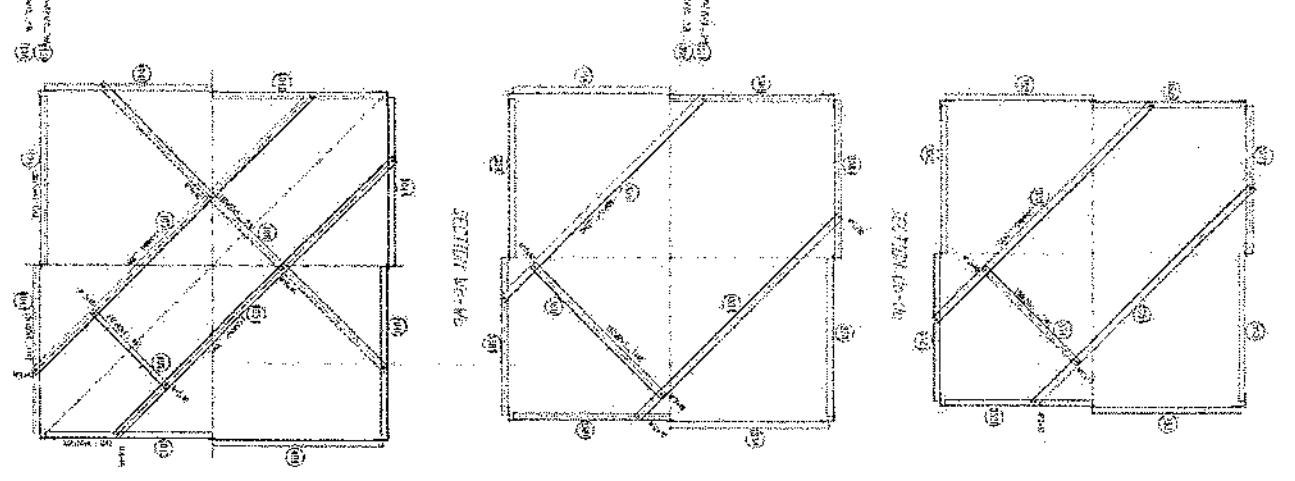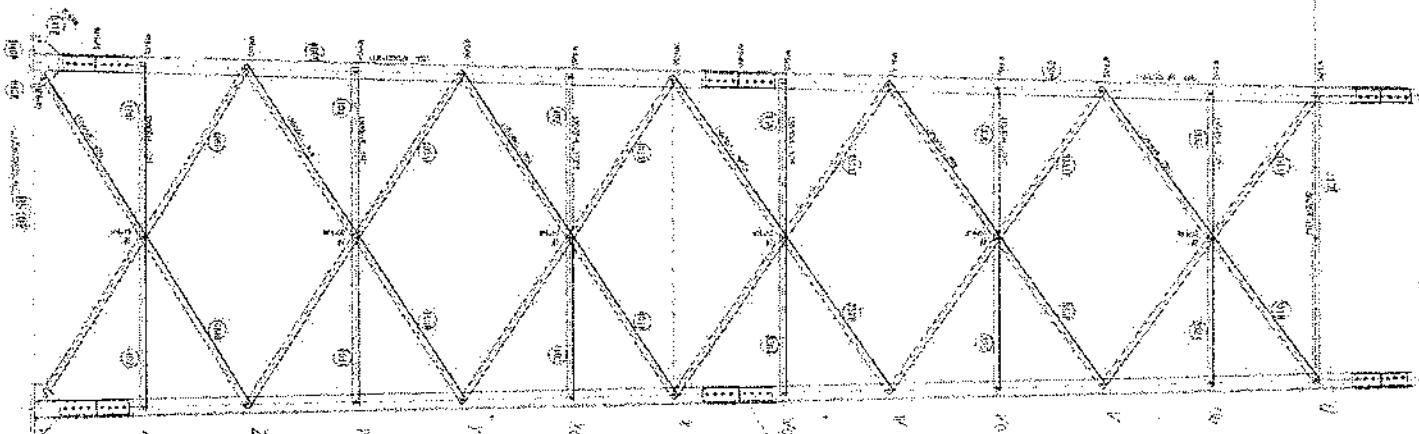

[Handwritten signature]

100
100
100 100 100

SECTION A-A

Welded

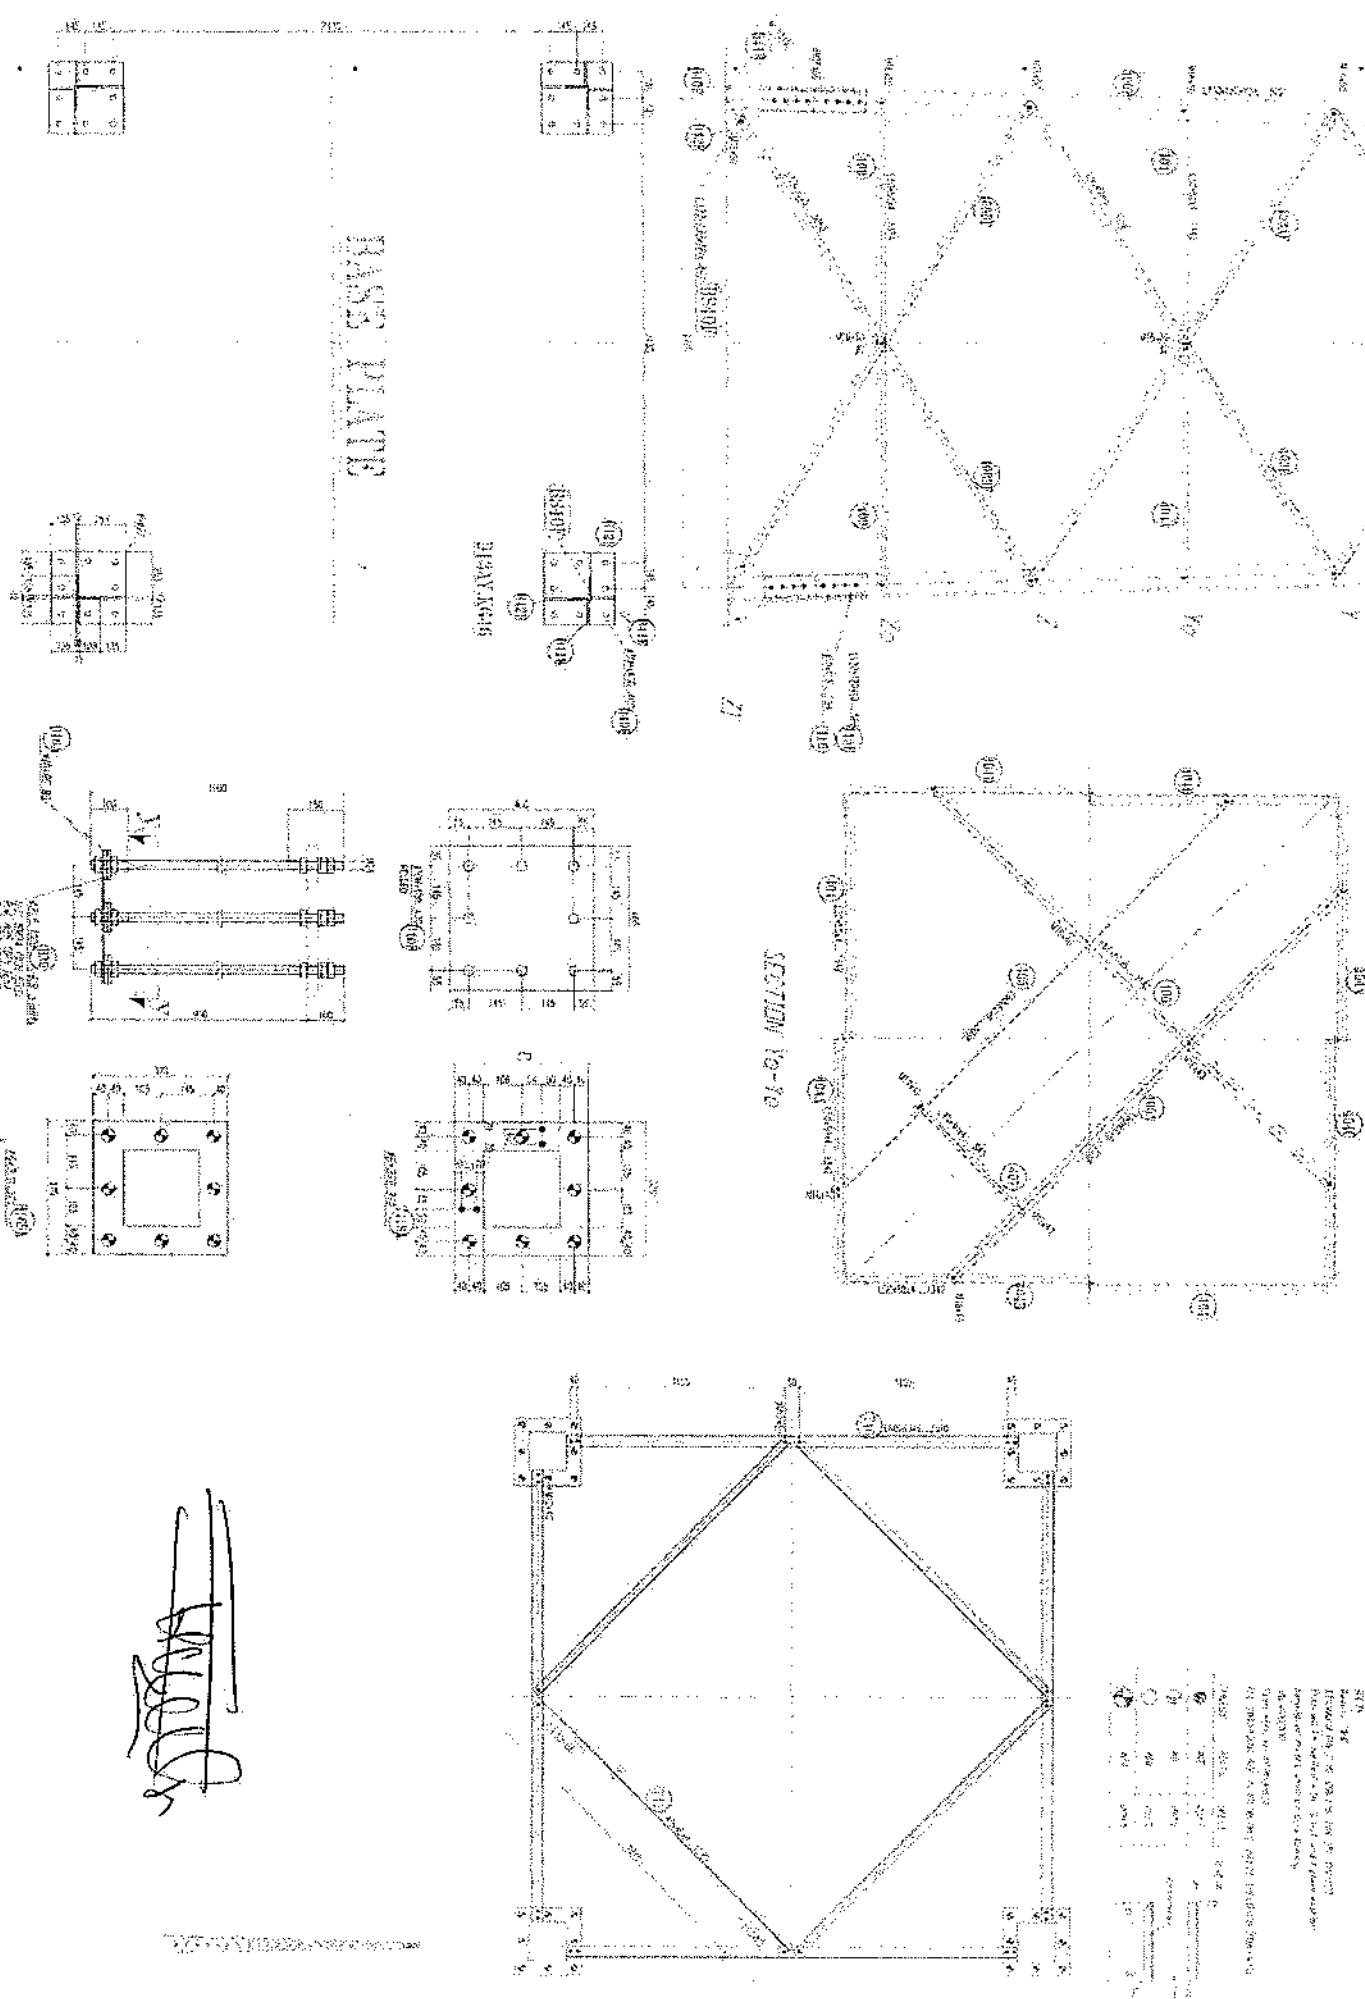

Welded

دیوار ممتنع انتقال RF & BSS

Total Budget / Item (AFS)	Unit cost. af.	Total Qty.	Height (m)	Width (m)	Length (m)	Unit	Item	Description	NO.
								توضیحات:	
								هموار کاری ساختمانی سازه بیرایی کار ساختنی.	
								کاری ساخته از وارد مواد اضافی و غیر قابل استفاده مانند خاک و خاشک رغیره، خاک ساخته ای که شده و غیره ضایعات ساخته ای باشد به محل از قبیل تهیه شده اتفاق داده شود. قبل از آغاز کار ساخته ای ساخته باید کاملاً هموار باشد برای این منظور در صورت ضرورت گندمکاری و زیرکاری باید صورت گیرد	
								توضیحات:	
								کندکاری نهایی دوره های اصطلاحی:	
								کندکاری نهایی های راهنمایی را بده درجه الزامی بوده و درای جلوگیری از ریزش خاک در خاشک در داخل 2	
								نهایی خاک های کندکاری شده باید به فصله دورتر چاپجا شود.	
								کندکاری نهایی اثاثی محاسبه اتفاق حفرات و مشتاب:	
								کندکاری نهایی اثاثی حفاظت از ایامی بوده و درای جلوگیری از ریزش خاک و 3	
								خاشک در داخل نهایی خاک های کندکاری شده باید به فاصله دورتر چاپجا شود.	
								کندکاری نهایی جنس اقراره تالکی نیم:	
								کندکاری نهایی های راهنمایی 90 درجه الزامی بوده و درای جلوگیری از ریزش خاک و خاشک در داخل 4	
								نهایی خاک های کندکاری شده باید به فاصله دورتر چاپجا شود.	
								کندکاری نهایی تهاب های راهنمایی 90 درجه الزامی بوده و درای جلوگیری از ریزش خاک ر:	
								توضیحات:	
								کندکاری نهایی تهاب های راهنمایی 90 درجه الزامی بوده و درای جلوگیری از ریزش خاک و خاشک در داخل 5	
								نهایی خاک های کندکاری شده باید به فاصله دورتر چاپجا شود.	
								کندکاری نهایی احاطه ای توسط مشتبثین:	
								تیک کاری نهایی احاطه ای توسط مشتبثین:	
								تیک کاری نهایی احاطه ای شده باید به نظر به نوع رچکنگی خاک و مطابق به حدایت اینتر مسافت گیرد 6	
								کاری ساخته کندکاری شده باید به نظر به نوع فیض در نظر گرفته شود.	
								تیک کاری نهایی احاطه ای مسافت اتفاق حفر اتار و مشتاب توسط مشتبثین:	
								توضیحات: تیک کاری ساخته کندکاری شده به نظر به نوع رچکنگی خاک و مطابق به حدایت اینتر مسافت 7	
								صورت گیرد استحکام ساخته تیک کاری شده باید 95-98 در نظر گرفته شود.	
								تیک کاری نهایی احاطه ای توسط مشتبثین:	
								کاری ساخته کندکاری شده باید نظر به نوع رچکنگی خاک و مطابق به حدایت اینتر مسافت 8	
								استحکام ساخته تیک کاری شده باید 95-98 فرد نظر گرفته شود.	

تکیه کاری تهاب : **BTS** تکیه کاری کنده کاری شده باید نظر به نوع و چگونگی داک و مطابق به هدایت انجینیر ساخته صورت گیرد.

9

کاری ساخته تکیه کاری چگونگی داک و مطابق به نوی و فسید نزدیک شود.

10

کاری ساخته تکیه کاری جعل در ساخته و هدایت انجینیر ساخته باید صورت گیرد.

11

استخدام ساخته تکیه کاری شده باید نظر گرفته شود.

12

کاری ساخته تکیه کاری جعل در ساخته و هدایت انجینیر ساخته باید صورت گیرد.

13

استخدام ساخته تکیه کاری جعل در ساخته و هدایت انجینیر ساخته باید صورت گیرد.

14

استخدام ساخته تکیه کاری جعل در ساخته و هدایت انجینیر ساخته باید صورت گیرد.

15

استخدام ساخته تکیه کاری جعل در ساخته و هدایت انجینیر ساخته باید صورت گیرد.

	5.44	1.70	3.2	m ²	1	توضیحات: تکیه کاری ساخته باید نظر به نوع و چگونگی داک و مطابق به هدایت انجینیر ساخته صورت گیرد.	
	3.29	0.15	1.00	21.95	m ³	1	کاری ساخته تکیه کاری جعل در ساخته و هدایت انجینیر ساخته باید صورت گیرد.
	0.54	0.10	1.70	3.20	m ³	1	کاری ساخته تکیه کاری جعل در ساخته و هدایت انجینیر ساخته باید صورت گیرد.
	3.43	0.10	0.60	57.20	m ³	1	کاری ساخته تکیه کاری جعل در ساخته و هدایت انجینیر ساخته باید صورت گیرد.
	1.10	0.10	0.60	18.30	m ³	1	کاری ساخته تکیه کاری جعل در ساخته و هدایت انجینیر ساخته باید صورت گیرد.
	2.38	0.10	1.00	23.75	m ³	1	کاری ساخته تکیه کاری جعل در ساخته و هدایت انجینیر ساخته باید صورت گیرد.
	4.58	0.10	0.80	57.20	m ³	1	کاری ساخته تکیه کاری جعل در ساخته و هدایت انجینیر ساخته باید صورت گیرد.
	1.10	1.00	1.00	1.10	m ³	5	کاری ساخته تکیه کاری جعل در ساخته و هدایت انجینیر ساخته باید صورت گیرد.
	116.69	3.40	0.60	57.20	m ³	1	کاری ساخته تکیه کاری جعل در ساخته و هدایت انجینیر ساخته باید صورت گیرد.

تکیه کاری باید زیره های انتقال محفوظ، شتاب و بیهاد های :

16

تکیه کاری باید زیره های انتقال محفوظ، شتاب و بیهاد های :

17

تکیه کاری باید زیره های انتقال محفوظ، شتاب و بیهاد های :

18

19	39.57	4.10	0.50	19.30	m3	1	ستک کاری برا فاقد اتفاق صدفیت، اتفاق جهار اقور و نشانیت: توپیخان: سنج کاری پلند با مساله ترکیب ۱:۴ صورت گیرد و مطریب نگهداشتن آن به حدات زمان حد ادکن ۲۸ روز و حداقل ۱۴ روز لازماً میباشد. سنج معدنی محلی با ابعاد قدرتی ۳۰ در ۳۰ سانتی متر خود آن استفاده شود.
20	388.96	3.40	57.20	m2	2	طبقه سنتک کاری دیوار احاطه‌ی: طنک سنتک کاری اتفاق صدفیت و نشانیت: کاری پلند با مساله ترکیب ۱:۳ صورت گیرد و مطریب نگهداشتن آن به حدات زمان حد ادکن ۲۸ روز و حداقل ۱۴ روز لازماً میباشد.	
21	9.65	0.50	19.30	m2	1	کاری پلند با مساله ترکیب ۱:۳ صورت گیرد و مطریب نگهداشتن آن به حدات زمان حد ادکن ۲۸ روز و حداقل ۱۴ روز لازماً میباشد.	
22	2.38	0.25	1.00	9.53	m3	1	برکاری اتفاق صدفیت و نشانیت: کاری پلند با مساله ترکیب ۱:۳ صورت گیرد و مطریب نگهداشتن آن به حدات زمان حد ادکن ۲۸ روز و حداقل ۱۴ روز لازماً میباشد.
23	21.90	2.00	0.25	43.80	m3	1	خشت پخته هرای اصغار دیوار احاطه‌ی: خشت پخته هرای اصغار دیوار احاطه‌ی با گفت خوب را با قدرت ۱۰۰ کیلوگرم فی سانتی متر عرضی با مساله ترکیب ۱:۴ استفاده شود و حدات زمان لزای ابیاری آن (day) صدرور ۱۴ day, max 28 day با کوپیت عالی و مستدرد کی دارای ابعاد مسأله ۱۱ در ۷ بدندرو مسأله ترکیب ۱:۴ بروای باتفاق آن استعمال گردد.
24	5.02	2.42	0.25	8.30	m3	1	خشت پخته هرای اصول اتفاق صدفیت و نشانیت: خشت پخته هرای اصول اتفاق صدفیت و نشانیت ۱۰۰ کیلوگرم فی سانتی متر عرضی با مساله ترکیب ۱:۴ استفاده شود و حدات زمان لزای ابیاری آن (day) صدرور ۱۴ day, max 28 day با کوپیت عالی و مستدرد کی دارای ابعاد مسأله ۱۱ در ۷ بدندرو مسأله ترکیب ۱:۴ بروای باتفاق آن استعمال گردد.
25	45.60			45.60	m	1	سیم خاردار احاطه‌ی: سیم خاردار بایده در طول مسیر قیمت پائیده را افزایش آن مطابق نتشه و هدایت این خاردار را با کوپیت خود: انصب سیم خاردار بایتمام اجزاء آن مانند پلبه های گلزار شنده ۷ مشکل و خیره صورت گیرد.
26	1.21	0.23	0.25	21.00	m3	1	کالکریت سنتک دار (RCC) برا فاقد اتفاق صدفیت و نشانیت: توپیخان: برای اصل دیگر اتفاق کار و نشانیت بدل از کالکریت مارک ۲۱ (RCC=3000psi) در اسفلاده شد. چوب پاک و نو برازی قالب بندی و سمنت تلاوه و باکنیت همراه با ریگ و جعل شنیر و شسته شده برا کالکریت ریزی صورتی است. سببندی آن مطابق به نفعه صورت گیرد. حد افق زمان لزای ابیاری ۱۴ روز و حداقل ۲۸ روز میباشد.
27							کالکریت سنتک دار (RCC) برا فاقد اتفاق صدفیت و نشانیت: توپیخان: برای اصل دیگر از کالکریت سنتک دار مارک ۲۱ (RCC=3000psi) در اسفلاده شد. چوب پاک و نو برازی قالب بندی و سمنت تلاوه و باکنیت همراه با ریگ و جعل شنیر و شسته شده برا کالکریت ریزی صورتی است. سببندی آن مطابق به نفعه صورت گیرد. حد افق زمان لزای ابیاری ۱۴ روز و حداقل ۲۸ روز میباشد.
28							توپیخان: برای اصول سبک جزئی اقور و تکنیک تکنیک: کالکریت سنتک دار (RCC) برا فاقد اصل کالکریت سنتک دار مارک f _c =3000psi و شسته شده برا کالکریت ریزی صورتی است. سببندی آن مطابق به نفعه صورت گیرد. حد افق زمان لزای ۱۴ روز و حداقل ۲۸ روز میباشد.

29	برای اصل سلیمانی مارک (RCC) بدل از دکترینت سیخ دار فرم فلزی با قدر بیشتر همچو بیان مورد ضرورت باشند، این فرم از زنگ شامل این مورد بوده و ابعاد و مشخصات آن باظر به تفکیت همراه باشد و محض نیز در شسته صورت گرفت. حداقل 28 روز میباشد.
30	بسخت و نسبت به سایه بان برای پوشش چوبی اندک تریلی: جنین تاره ای، علیق کاری، مدر جاهانی مورد ضرورت، میخ و غیره با خراصی کار کامل.
31	ازدروگام برای یام اتفاق محاافظه و تثثیب: کوپفت عالی باید بالای یام استعمال شود.
32	بسط سطح داخلی و بیرونی بووارهای احاطه‌ی: ضخامت پلاسٹر باید ۱۵ میلی متر در ظرف کفره شود و مصاله استفاده شود و سطح توپخته: بهیان این باید صاف پلاست و براون ریگ مساعد باشد، مزطب بکمدهشتن و ابلیاری این باید حداقل ۱۴ روز و حد اکثر ۲۸ روز صورت گیرد. از ریگ پاک و شسته شده و سست تازه و اب پاک در ترکیب مصاله این استفاده شود.
33	بسط سطح داخلی و بیرونی بووارهای اتفاق احاطه‌ی: ضخامت پلاسٹر باید ۱۵ میلی متر در ظرف کفره شود و از ترکیب ۱:۴ سنت، ریگ و مصاله استفاده شود و سطح توپخته: بهیان این باید صاف پلاست و براون ریگ مساعد باشد، مزطب بکمدهشتن و ابلیاری این باید حداقل ۱۴ روز و حد اکثر ۲۸ روز صورت گیرد. از ریگ پاک و شسته شده و سست تازه و اب پاک در ترکیب مصاله این استفاده شود.
34	بسط اتفاق محاافظه و تثثیب: ضخامت پلاسٹر باید ۱۵ میلی متر در ظرف کفره شود و از ترکیب ۱:۴ سنت، ریگ و مصاله استفاده شود و سطح توپخته: بهیان این باید صاف پلاست و براون ریگ مساعد باشد، مزطب بکمدهشتن و ابلیاری این باید حداقل ۱۴ روز و حد اکثر ۲۸ روز صورت گیرد. از ریگ پاک و شسته شده و سست تازه و اب پاک در ترکیب مصاله این استفاده شود.
35	بسط اتفاق محاافظه و تثثیب: ضخامت پلاسٹر باید ۱۵ میلی متر در ظرف کفره شود و از ترکیب ۱:۴ سنت، ریگ و مصاله استفاده شود و سطح توپخته: بهیان این باید صاف پلاست و براون ریگ مساعد باشد، مزطب بکمدهشتن و ابلیاری این باید حداقل ۱۴ روز و حد اکثر ۲۸ روز صورت گیرد. از ریگ پاک و شسته شده و سست تازه و اب پاک در ترکیب مصاله این استفاده شود.
36	تبهیه و نصب کلپین های جویی برای اتفاق، محاافظه و تثثیب: نصب کلپین جویی باید جاره (بیک شفشه) بیع ریگ شده که اندازه اند در تفکه ها موجود است باید انجام شود.
37	تبهیه و نصب کلپین های جویی برای اتفاق، محاافظه و تثثیب: روسی باید به این منظور کار گرفته شود و ریگ روشن سفید باید حلوکری ای فریساپن زود رسان این صورت

3.84		1.00	3.84	m2	1	تجهیه و نصب دروازه های پجری اتاق محافظتی تنشاب:
7.50		2.50	3.00	m2	1	دروازه چوبی با فرم اهنگی که ضد زلگ است، رنگ: نستکر و قفل و غیره، اینار موربده ان لیزر شامل بیشند و البال
10.25	0.12	85.41	m3	1	پند زلگ و رنگ بهایی را کار تمام میگردید، البالو و بسط مخصوص آن بهیه مطابق به قائمه صورت گرفت، مواد مورد استفاده ان سفید و مخصوصانه به عصی ایند، مخصوصانه در افقاستان و قابل دسترسی در برابر خود را میگیرند.	
273.19		273.19	m2	1	خاکستری همراه با صندوقی و سایر وسائل مانند قافت، دستگیر غیره برای بدل 2000 متر فرمانگره شود و رنگ	
1.00			pcs	1	روسمی موجود در افالاستان در ساخت ان استفاده گردید، مضمانت ان بدل 2000 متر فرمانگره شود و رنگ	
1.00			pcs	1	قرمزی همراه با صندوقی و سایر وسائل مانند قافت، دستگیر غیره برای بدل 2000 متر فرمانگره شود و رنگ	
15.00			m	15	هر چهار قاعده قلاصداب برای ساختاب:	
30.00			m	30	برای قلاصداب ساختاب کنده کاری چاه، تهیه و جایگذاری کنکرنسی سیچ دارداخال چاه، پلیپ دو اینی از	
4.00			pcs	4	چاههایی شناخت، سریوش کنکرنسی سیچ دار، رنگ اندزیزی در داخل چاه، پلیپ دو اینی از	
3.00			pcs	3	نظر به قائمه و هدایت اجتنب شناخته،	
4.00			pcs	4	اصنعته: اینی و رنگی سیچ کاری شده	
46					تعداد هسته، مفرد (ینک تازی)	
47					سایز مقطعی: 2.5- ملی متر مریخ	
48					رنگ: اینی + نصواری سیمه	
					تجهیه و نصب لینی برای سرویس ها و گروه های اتاق محافظتی و مشتاب:	
					اسنکله: اینی و رنگی سیچ کاری شده	
					تجهیه و نصب لینی برای سرویس ها و گروه های اتاق محافظتی و مشتاب:	
					مواد مورد	
					تجهیه و نصب لینی برای سرویس ها و گروه های اتاق محافظتی و مشتاب:	
					اسنکله: اینی و رنگی کاری شده	
					تجهیه و نصب لینی برای سرویس ها و گروه های اتاق محافظتی و مشتاب:	
					مواد مورد	
					تجهیه و نصب سرویس ها و گروه های اتاق محافظتی و مشتاب:	
					تجهیه و نصب ساکت:	
					اسنکله بستک 20 امپریه که تمام اینار الات و بسته بندی های آن شامل باشد.	
					تجهیه و نصب جراغ (اینک) برای اطمینانگیری و خودبینی:	
					اسنکله: جراغ های سطحی رویاری گیپ با هر قرب معه تمام بجزء جات و صل کننده های موربده	

49
استاندارد: سه عدد سرکت فریز (2 PCS 63AAC and 1 PCS 16AAC) معده تمام پروژه جات روی صل
متده های معمولی، فریز باکس باید داخل شکل ربا اطاف جدرانور نصب گردد.

pc's | 1 |

1.00 |

--	--	--	--

مواد مورد

1.00

pc's | 1 |

1.00