



امارت اسلامی افغانستان  
شرکت مخابراتی افغان تیلی کام



د افغانستان اسلامی امارت  
د افغان تیلی کام مخابراتی شرکت



د افغان تیلی کام مخابراتی شرکت لوی ریاست  
د مالی او اداری معاونیت  
د تدارکاتو امریت  
د پیرودلوي مدیریت  
د اجناسو او خدماتو پیرودلو مدیریت

(موضوع: د دایکندی ولایت خدر ولسوالی کېښي د 061 سایت نوی جوړیدنه )

شماره درخواست نرخده: { 3488 }  
تاریخ صدور درخواست نرخده: { 1444/11/14 }

جنس فوق ضرورت : ریاست عملیاتی بیسیم (آمریت RF&BSS)

تاریخ ترتیب استعلام : ( 1444 / 11 / 14 )

- (1) اداره {نام اداره تدارکاتی را درج کنید} تخصیص بودجه لازم برای تدارک اجنبى/ خدمات غیر مشورتی مندرج این درخواست را دارد.
  - (2) آفر سربته شما الی {تاریخ و وقت را درج کنید} یا قبل از آن به دفتر {مدیریت خریداری امریت تهیه و تدارکات شرکت افغان تیلیکام } تسليم داده شود.
  - (3) آفر ها ئیکه بعد از میعاد تسليمی ارائه گردد، بدون اینکه بازشود مسترد می گردد. پاکت حاوی آفر باید به صورت واضح عبارت نرخ برای {نام اجنبى/ خدمات غیر مشورتی را درج کنید} نشانی شده باشد.
  - (4) آفر ارائه شده در آفرها باید الی مدت (30) روز تقویمی سر از تاریخ ختم میعاد تسليمی آفرها اعتبار داشته باشد.
  - (5) در صورت تغیر در مقدار نیازمندی، اداره می تواند مقدار نیازمندی تقاضا شده را الی (25) فيصد زیاد و یا کم نماید، مشروط به اینکه قیمت مجموعی آن از حدود صلاحیت پولی برای درخواست نرخ گیری تجاوز ننماید.
  - (6) ترجیح داخلی مطابق حکم چهارم طرز العمل تدارکات قابل اجرا است. {مورود ترجیح داخلی و فيصدی آنرا درج نمائید}.
  - (7) آفر گشائی در محضر عام حتمی نبوده و فرمایش دهنده مکلف به قبول نازلترين نرخ نمی باشد. در صورت رد هر یک یا تمام آفرها فرمایش دهنده کدام مسؤولیت در قبال داوطلب تهیه/ارائه کننده ندارد.
  - (8) آفر دهنده اسناد ذیل را با آفر خویش ضمیمه می نماید:
    - 1 جواز تجاری/ فعالیت/کار قابل اعتبار؛
    - 2 نمبر تشخیصیه مالیه؛
    - 3 اجازه نامه تولید کننده (در صورت لزوم).
    - 4
  - (9) سنده نرخ گیری تکمیل و توسط شخص با صلاحیت یا نماینده تهیه/ ارائه کننده در هر صفحه مهر امضاء شده باشد.
- نام کارمند صادر کننده درخواست نرخ گیری:

امضاء هیئت

امضاء هیئت

امضاء هیئت

### جدول اقلام و قیمت ها

شماره	اسم و تشریح با مشخصات تختیکی اقلام	واحد	مقدار	قیمت فی واحد به افغانی	قیمت مجموعی به افغانی
1	اعمار احاطه سایت DIK061 واقع ولسوالی خدر Khudair ولايت دایکندی همراه با گاردروم و تشناب مطابق مشخصات ضمیمه	PCS	1		
2	اعمار یک سلب جنراتور همراه با سایبان آن در سایت DIK061 واقع ولسوالی خدر مطابق مشخصات ضمیمه	PCS	1		
3	اعمار یک سلب بطری بانک BTS همراه با سایبان آن در سایت DIK061 مطابق مشخصات ضمیمه	PCS	1		
4	اعمار فاوندیشن سولر سیستم در سایتهای DIK061 مطابق مشخصات ضمیمه	PCS	1		
5	انتقال تاور از گدام مهتاب قلعه و تهیه نت و بولت برای تاور و نصب تاور 40 متره گرینفیلد همراه با فاوندیشن در سایت DIK061 مطابق مشخصات ضمیمه	PCS	1		
6	اعمار سرک به طول L= 2.5km				

نوت: باز دید ساحه لازمی میباشد.

مجموع قیمت به ارقام بشمول مالیات: عدد

مجموع قیمت به حروف بشمول مالیات:

مجموع مبلغ مالیات به ارقام و حروف:

مجموع قیمت به ارقام بدون مالیات: عدد (قابل پرداخت)

مجموع قیمت به حروف بدون مالیات (قابل پرداخت)

مدت ضمانت (ورانتی/ گرنتی) بعد از تاریخ اكمال:

مشخصات ضم پیشنهاد می باشد:

پاداشت : هرگاه شرکت میخواهد انصراف کند باید از تاریخ استعلام نرخگیری الی دو یوم انصراف خود را بطور رسمی ارایه نماید.

### مشخصات تختیکی اجنبی

مشخصات	اقلام	شماره

مشخصات	اقلام	شاره
مهر تهیه/ارائه کننده	اسم شخص یا نماینده با صلاحیت تهیه/ارائه کننده: امضای شخص یا نماینده تهیه/ارائه کننده: تاریخ: شماره تیلفون حتمی:	اسم تهیه/ارائه کننده:

یادداشت: فرمایش گیرنده کاپی رهنمود، ساخت و مدل، بروشور و یا فهرست تجهیزات یا خدماتی را که اکمال می نماید ضمیمه نماید. معلومات فوق جهت ارزیابی مؤثر آفرها استفاده می گردد.

### شرایط تدارک و پرداخت

شرایط ذیل صرف با موافقه تحریری فرمایش دهنده قابل تغییر می باشد.

(1) تهیه کننده مکلف به پرداخت تأمینات و تضمینات می باشد ، تأمینات از سر جمع پول 5 الی 15 فیصد اخذ میگردد و بعد از تکمیل و رانتی به اکانت شرکت انتقال میگردد.

(2) بعد از اکمال خدمات غیر مشورتی/تهیه اجناس، تهیه/ارائه کننده باید نسخه اصلی و (2) کاپی بل (Invoice) را به فرمایش دهنده تسليم نماید؛

(3) پرداخت توسط فرمایش دهنده، طی مدت (30) روز کاری در مقابل مقدار واقعی اجناس/خدمات غیر مشورتی تهیه شده صورت می گیرد.

(4) فرمایش دهنده میتواند در حالات ذیل با ارسال اطلاعیه کتبی به تهیه/ارائه کننده، امر خریداری را کاملاً یا فسماً فسخ نماید:

1- تهیه/ارائه کننده موفق به تحويل بخش یا تمام اجناس درظرف مدت معینه در امر خریداری نشود؛

2- تهیه /ارائه کننده موفق به اجرای مکلفیت های دیگر تحت امر خریداری نشود.

3- هرگاه در اجناس اکمال شده یا خدمات ارائه شده نواقص و یا کاستی ها مشاهده گردد، تهیه/ارائه کننده مکلف به رفع نواقص و کاستی ها در مدت (3) روز کاری بعد از دریافت اطلاعیه در مورد می باشد، در غیر آن فرمایش دهنده می تواند امر خریداری را فسخ نماید.

4- هرگاه تهیه/ارائه کننده، در جریان داوطلبی و یا حین اجرای وظایف محوله تحت امر خریداری اقدام به فساد و تقلب نموده باشد.

(5) هرگاه در درخواست نرخ گیری میعاد ضمانت (وارتی/ گرنتی) تصریح گردیده باشد، تهیه/ارائه کننده مکلف به تعویض در طول مدت معینه می باشد.

### اصلاح اشتباهات محاسبوی


(1) اشتباهات محاسبوی طور ذیل تصحیح می گردد:

- 1- در صورت تفاوت میان مبلغ به ارقام و حروف، مبلغ به حروف قابل اعتبار می باشد؛
- 2- در صورتیکه تفاوت میان قیمت فی واحد و قیمت مجموعی وجود داشته باشد، قیمت فی واحد برای ارزیابی قیمت ها و ترتیب امر خریداری قابل اعتبار می باشد؛
- 3- در صورت موجودیت نفاوت میان نرخ فی واحد و قیمت مجموعی (حاصل ضرب مقدار در نرخ فی واحد)، نرخ فی واحد قابل اعتبار می باشد، هرگاه از نظر فرمایش دهنده اشتباہ در نقاط اعشاری در قیمت فی واحد برجسته باشد، در این صورت قیمت مجموعی اقلام طوریکه نرخ داده شده است قابل اعتبار بوده و قیمت فی واحد باید اصلاح شود.
- 4- فرمایش دهنده مطابق مندرجات فوق اشتباہات محاسبوی را اصلاح و بعد از اخذ موافقه کننده داوطلب در قیمت مجموعی آفر محاسبه می نماید.
- 5- داوطلب مکلف به پذیرش اشتباہات محاسبوی در آفر خویش می باشد. در صورت عدم پذیرش اشتباہات محاسبوی توسط داوطلب، آفر وی رد می گردد.



1500

1500

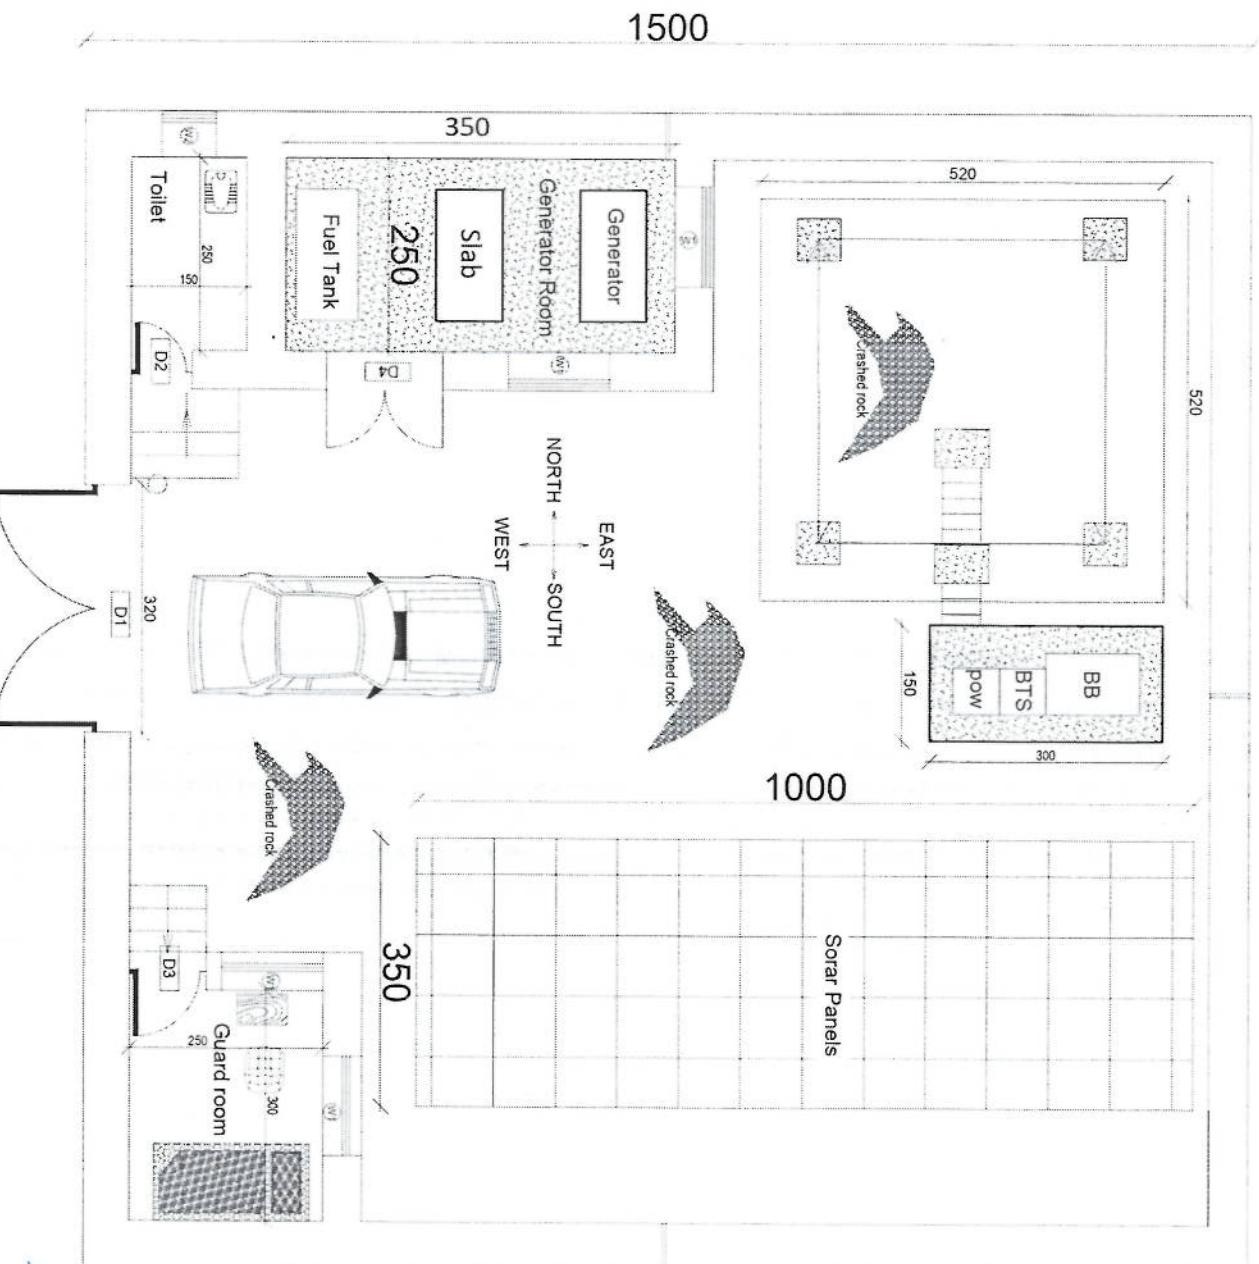

LEGEND:

REVISION NO.	DATE	DE
1	2023-09-15	Initial

PROJECT TITLE / NO: GEM-S-TGS

DRAWING TITLE: Site Plan


DRAWN BY: Project Implementation Dev  
CHECKED BY: Project Implementation Dev

APPROVED BY: Project Implementation Dev  
SCALE: 1:100 A3  
ACTUAL DATE: 09-09-2023  
ISSUE DATE: 09-09-2023  
OWNER: [Signature]


REVISION RECORD

REV NO	DATE
1	2023-01-10


LEGEND:

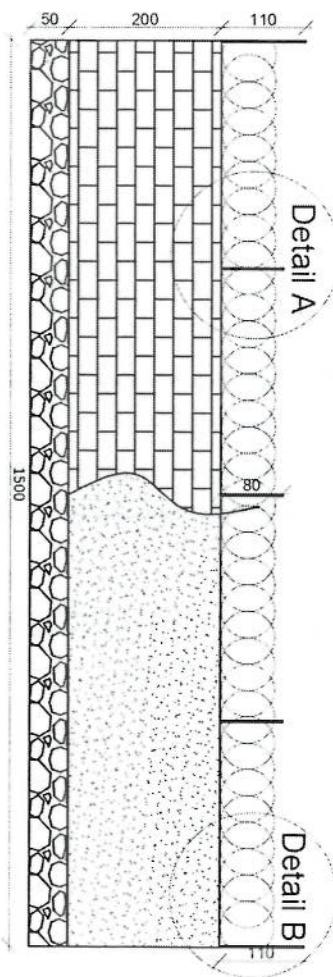


Detail A

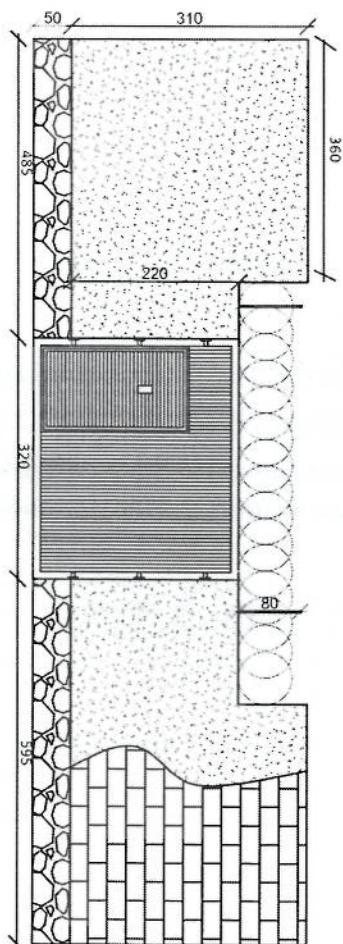

Detail B

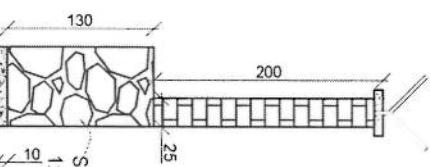

Stone masonry  
1:5 cement,  
60  
PCC 1:2.4 (10cm)

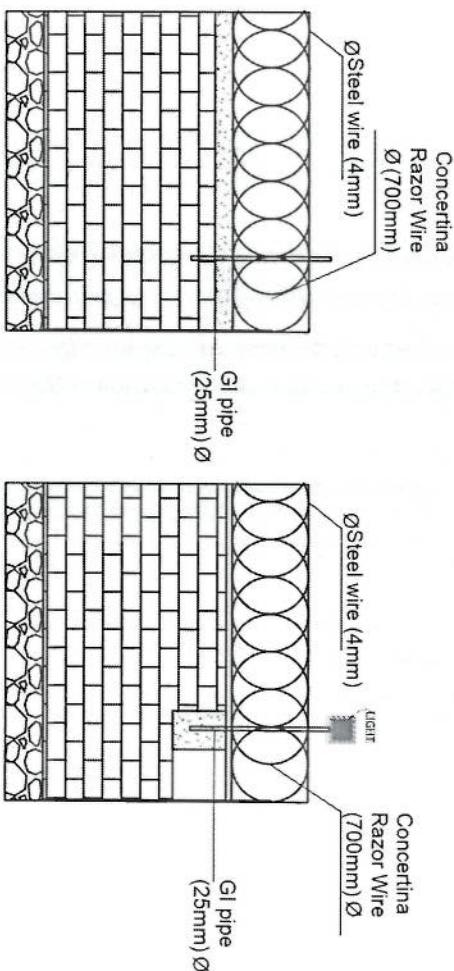


Detail A

Detail B


*[Handwritten Signature]*

APPROVED BY: Project Implementation Dev	DRAWN BY: Project Implementation Dev
SCALE: 1:100 (A3)	ACTUAL DATE: 01
ISSUE DATE:	DRAWING TITLE: Project Implementation Dev
OWNER:	




### rebar details of GR roof

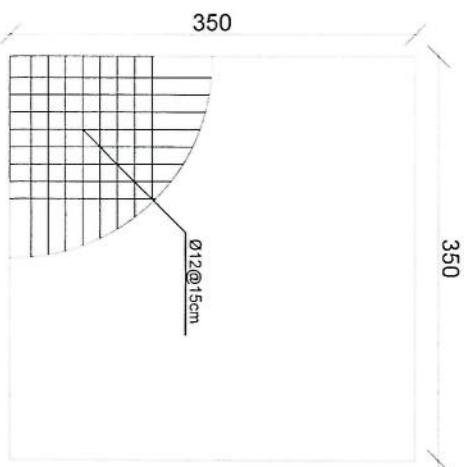

### Excavation of Foundation

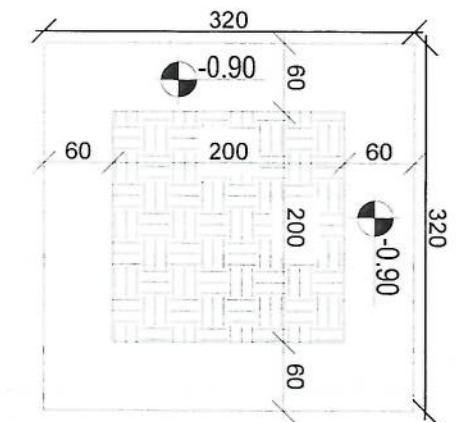

### Guard room

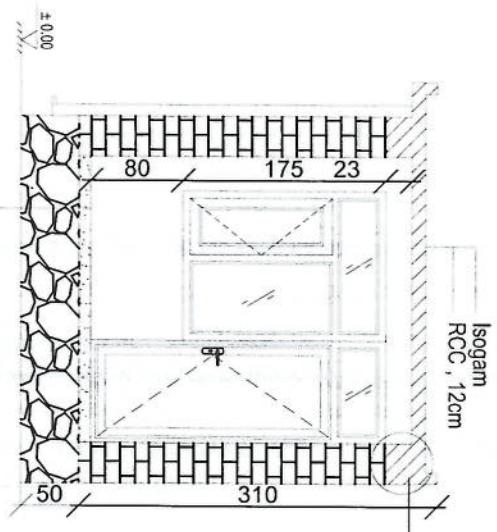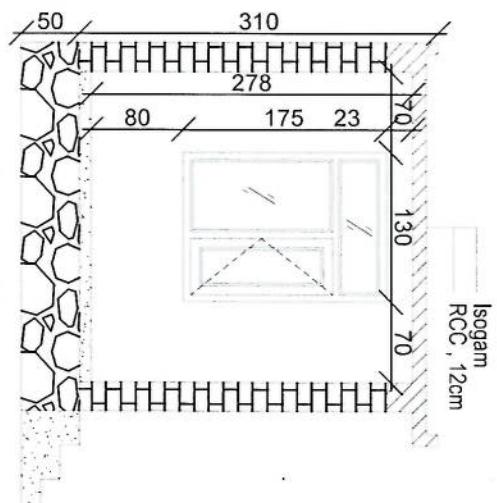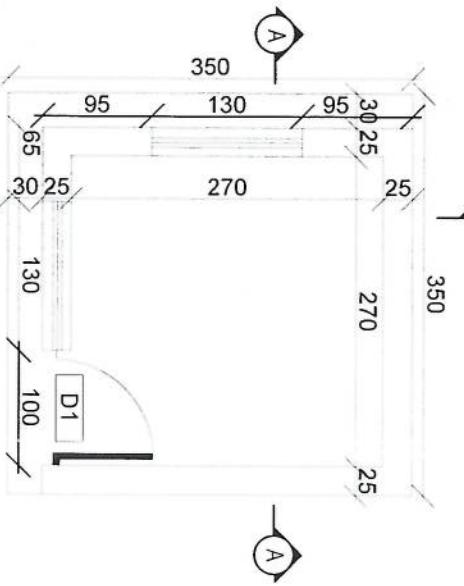

PCC 10CM  
GRAVEL 15CM  
COMPACTED SOIL 35CM

### Section BB

### Section AA


APPROVED BY:  
Project Implementation Dir

SCALE: 1:100 @ A3


CHECKED BY:  
Project Implementation Dir

ISSUE DATE: DF


OWNER:

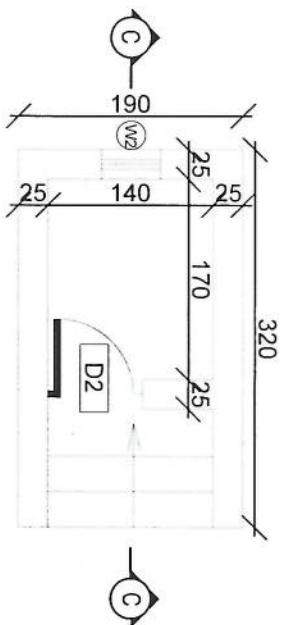

Toilet

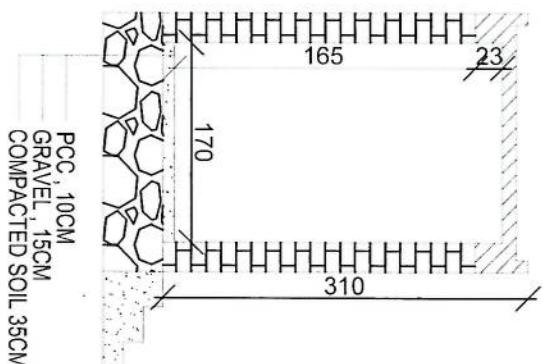

PCC, 10CM  
GRAVEL, 15CM  
COMPACTED SOIL 35CM

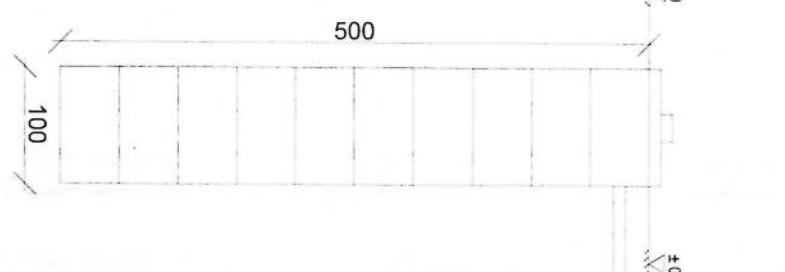

Section CC

Well for toilet

REVISION REGOR	REVISION NO.
1	1

LEGEND:



PROJECT TITLE / NO.:  
GSM SITES

DRAWN BY:  
Project Implementation Dept

CHECKED BY:  
Project Implementation Dept

DRAWING TITLE:  
1/2x100



APPROVED BY:  
Project Implementation Dept

SCALE: 1:100 @ A3





ACTUAL DATE: DF

ISSUE DATE: :

OWNER: :

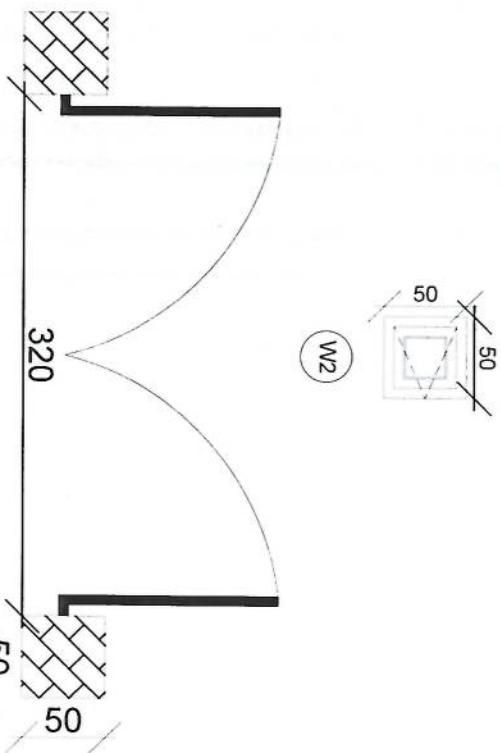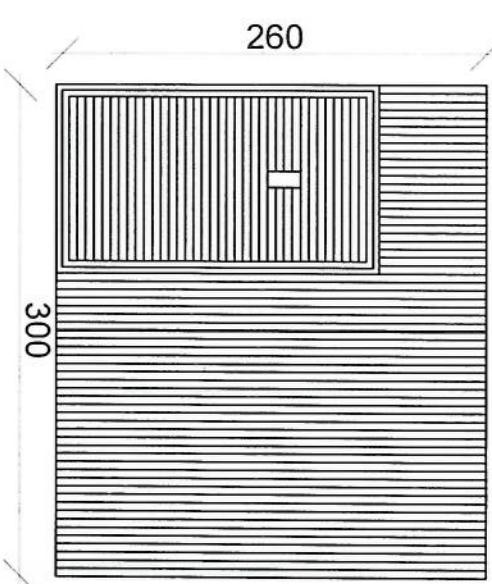

*Hussein*

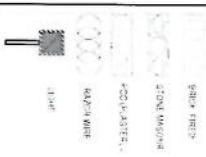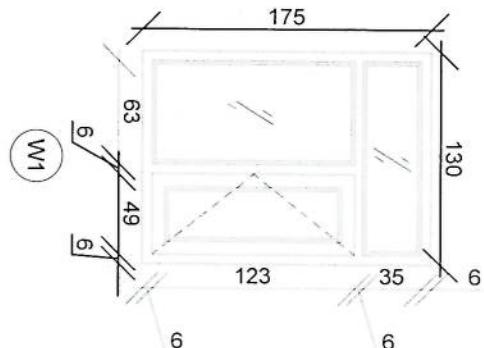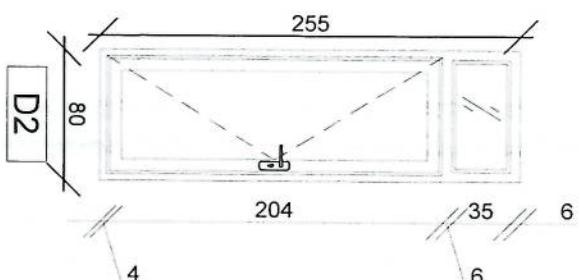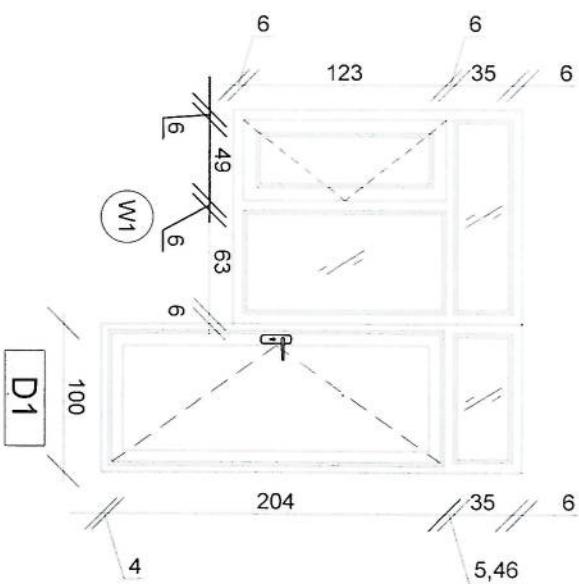

REVISION RECORD	
REV NO	DATE

REVISION RECORD	
REV NO	DATE

PROJECT TITLE / NO:

GSM SITES

سے رہے

DRAWING TITLE:

(D.A.T.C)

DRAWN BY:  
Project Implementation Dev


CHECKED BY:  
Project Implementation Dev

APPROVED BY:  
Project Implementation Dev  
SCALE: 1:100 @ A3  
ACTUAL DATE: DF  
ISSUE DATE: DF

OWNER:

REVISION RECORD	
REVISION NO	DATE ISSUED

LEGEND:

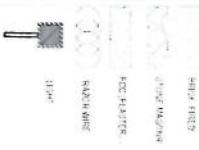

$\varnothing 12 @ 20\text{cm}$

150  
1


$\varnothing 12 @ 20\text{cm}$

1

N=9  $\varnothing 12\text{mm} @ 20\text{cm}$  L=1.63

#### Notes:

1. The foundation is adopts reinforced concrete, the concrete is M20; (M20: compressive strength is 20N/mm<sup>2</sup>); the foundation lays on a 10cm thick crush stone pad;
2. Ø12: mild steel, rebar strength 210N/mm<sup>2</sup>
3. minimum concrete cover for rebar is 3.5cm,
4. All units are in cm
5. All edges of the Slab should be curve

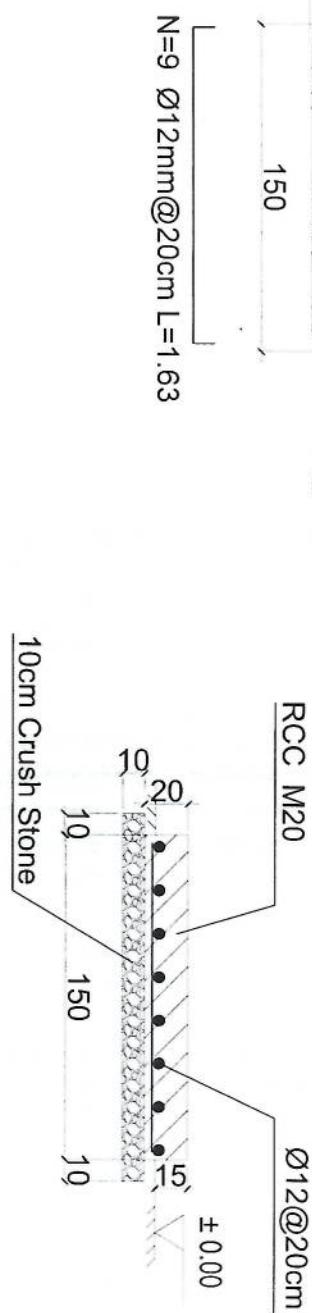

## 1-1 section

## Outdoor BTS Foundation

APPROVED BY:  
Project Implementation Det

SCALE: 1:100 @ A3

ACTUAL DATE: DF

ISSUE DATE:



OWNER:

DRAWN BY:  
Project Implementation Det

CHECKED BY:  
Project Implementation Det


REVISION RECORD  
سُمَّاً دَرَجَاتٍ  
NO. ۱  
DATE ۰۷/۰۶/۲۰۲۳  
DF

LEGEND:  
سُمَّاً دَرَجَاتٍ

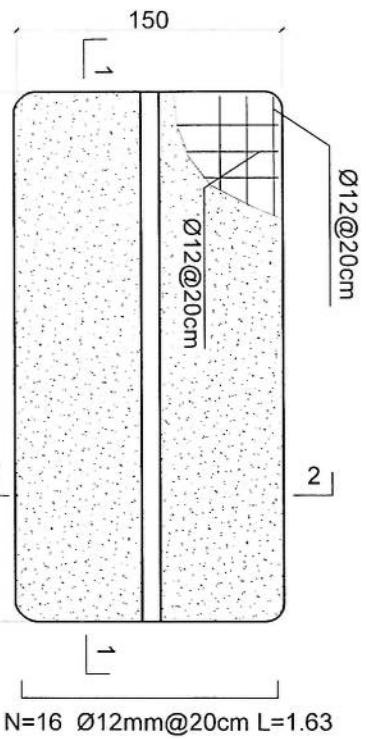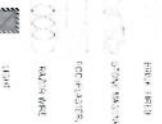


Notes:

1. The foundation is adopts reinforced concrete, the concrete is M20; (M20:compressive strength is 20N/mm<sup>2</sup>);
2. Ø12: mild steel, rebar strength 210N/mm<sup>2</sup>
3. minimum concrete cover for rebar is 3.5cm,
4. All units are in cm
5. All edges of the Slab should be curve

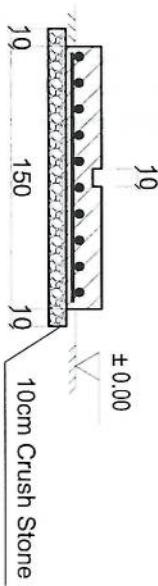

2-2 section

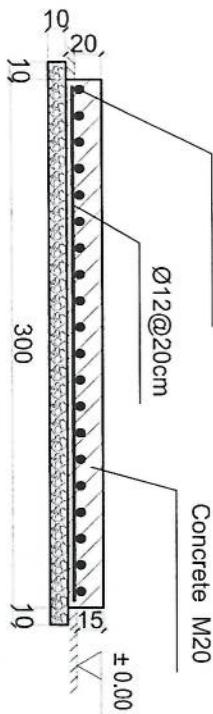

1-1 section

Outdoor BTS Foundation

APPROVED BY:  
Project Implementation Dir

SCALE: 1:100 @ A3

ACTUAL DATE: DF

ISSUE DATE:



OWNER:

سالم  
Salem Aldeekan  
لـ ٤٦ جـ ٤ـ ٢ـ ١ـ ٢ـ


DRAWN BY:  
Project Implementation Dir  
DRAFTING TITLE:  
Outdoor BTS Foundation

CHECKED BY:  
Project Implementation Dir

LEGEND:

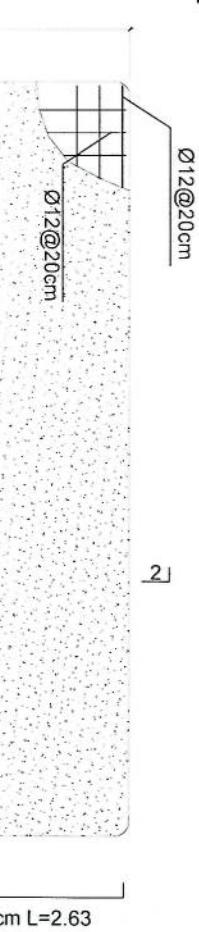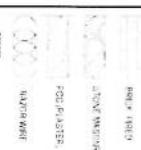


- Notes:
1. The foundation is adopts reinforced concrete, the concrete is C20; (C20 compressive strength is 20N/mm<sup>2</sup>); the foundation lays on a 10cm thick crush stone pad;
  2. Ø12; mild steel;rebars strength 210N/mm<sup>2</sup>
  3. minimum concrete cover for rebar is 3.5cm,
  4. All units are in cm
  - 5.All edges of the Slab should be curve

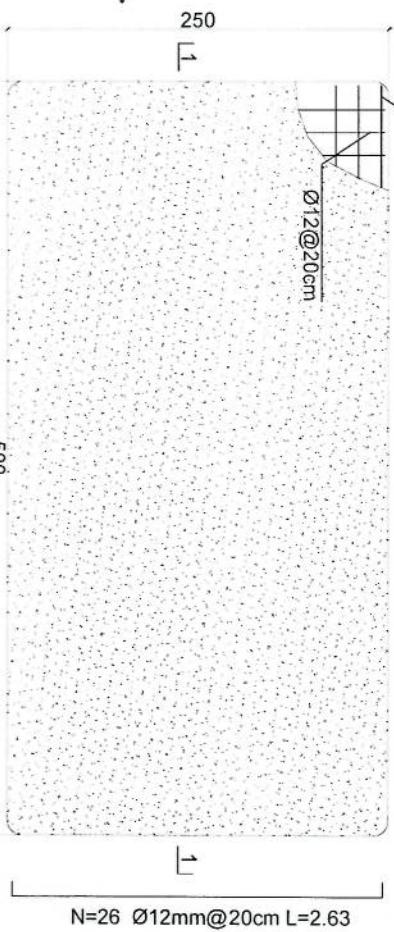

### Generator Foundation

#### 2-2 section

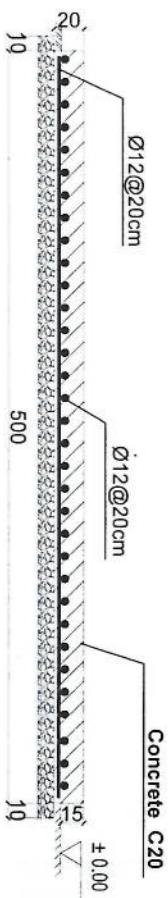

### Generator Foundation


#### 1-1 section

DRAWN BY:  
Project Implementation Dev

CHECKED BY:  
Project Implementation Dev

APPROVED BY:  
Project Implementation Dev  
SCALE: 1:100 @ A3  
ACTUAL DATE: DF  
ISSUE DATE: DF  
OWNER: \_\_\_\_\_

Saadoun Tolocomo  
K. A. U. I. K  
A. F. G. H. A. M. I. S

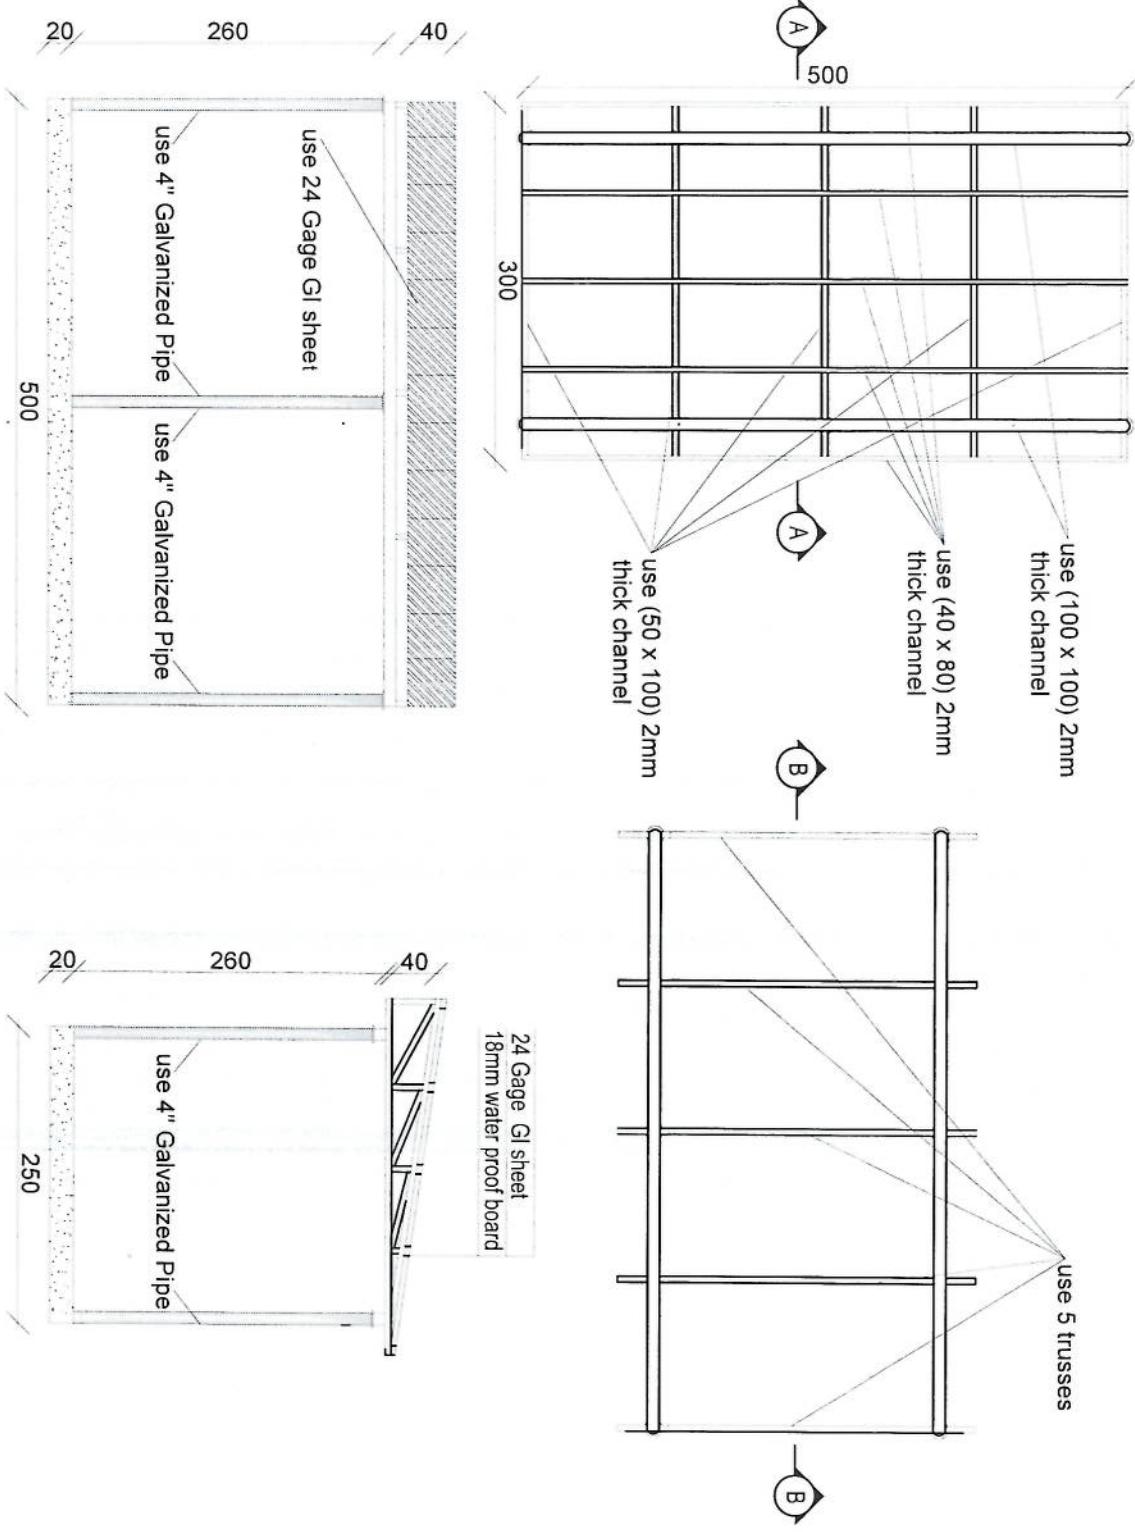

APPROVED BY:  
Project Implementation Dev


SCALE: 1:100 @ A3

CHECKED BY:  
Project Implementation Dev

ISSUE DATE: DF

OWNER:  
Salman Teknoloji  
K.A.U.I.K.F.G.H.Y.I.S.

REVISION RECORD
NO. 1
DATE DE
DESIGNER
REVIEWER
APPROVER

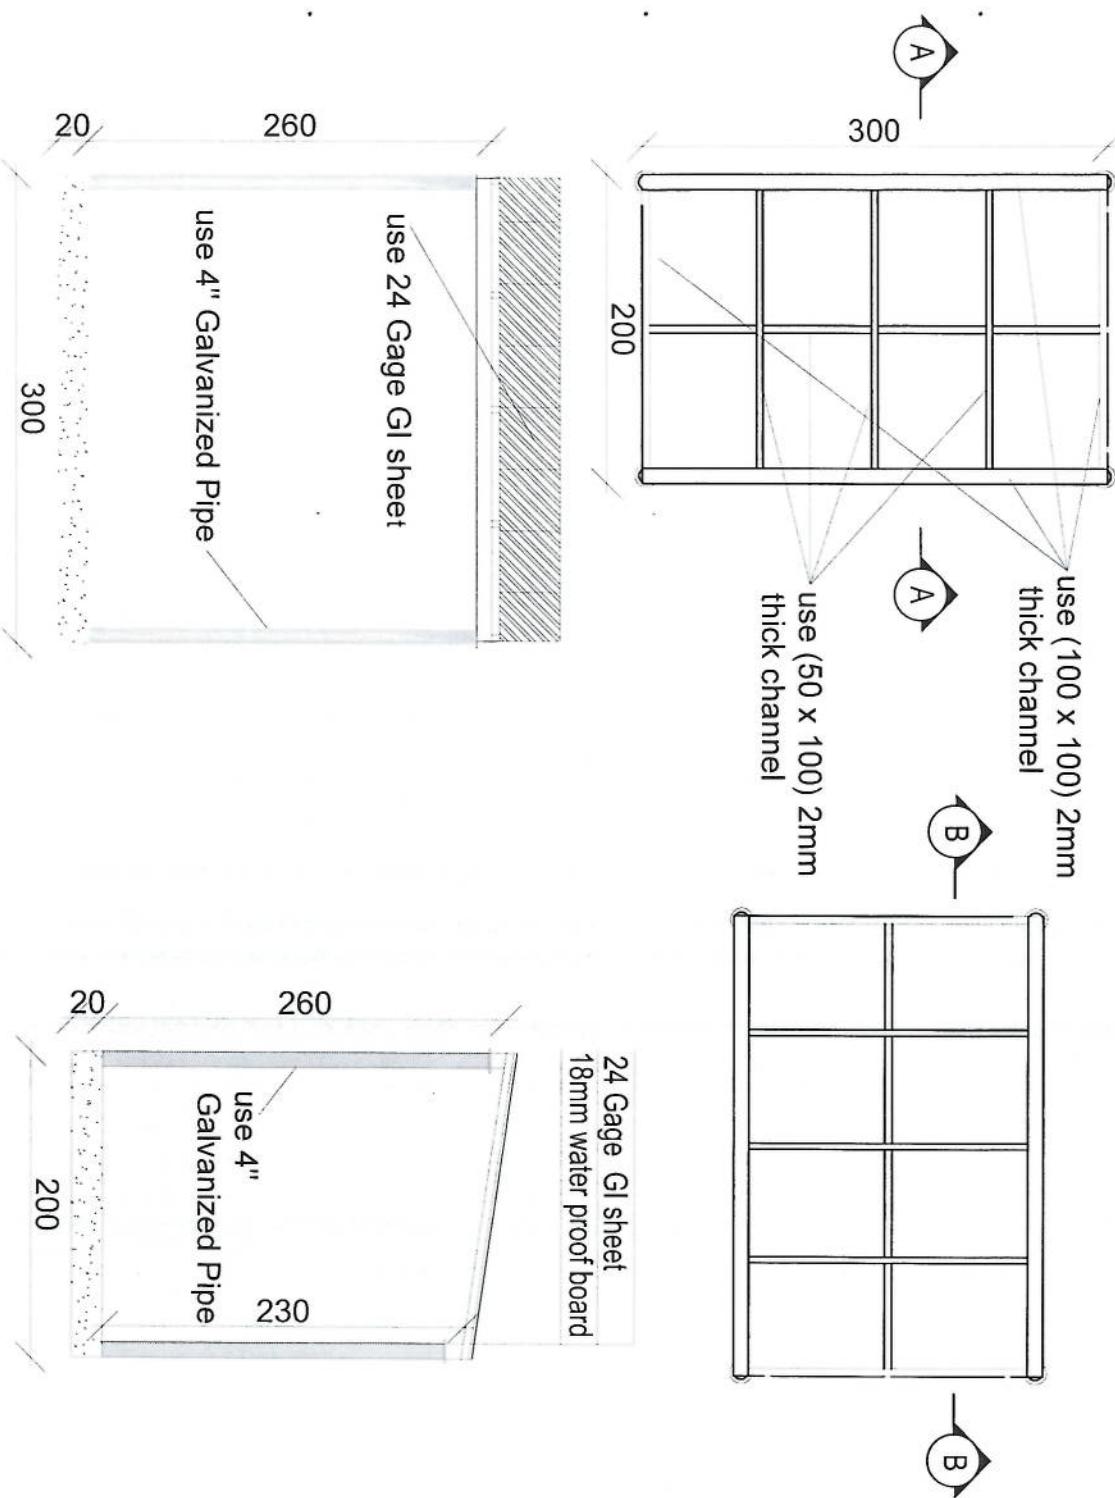


**Section BB**

**Section AA**


# Solar Foundation Plan

Section A-A

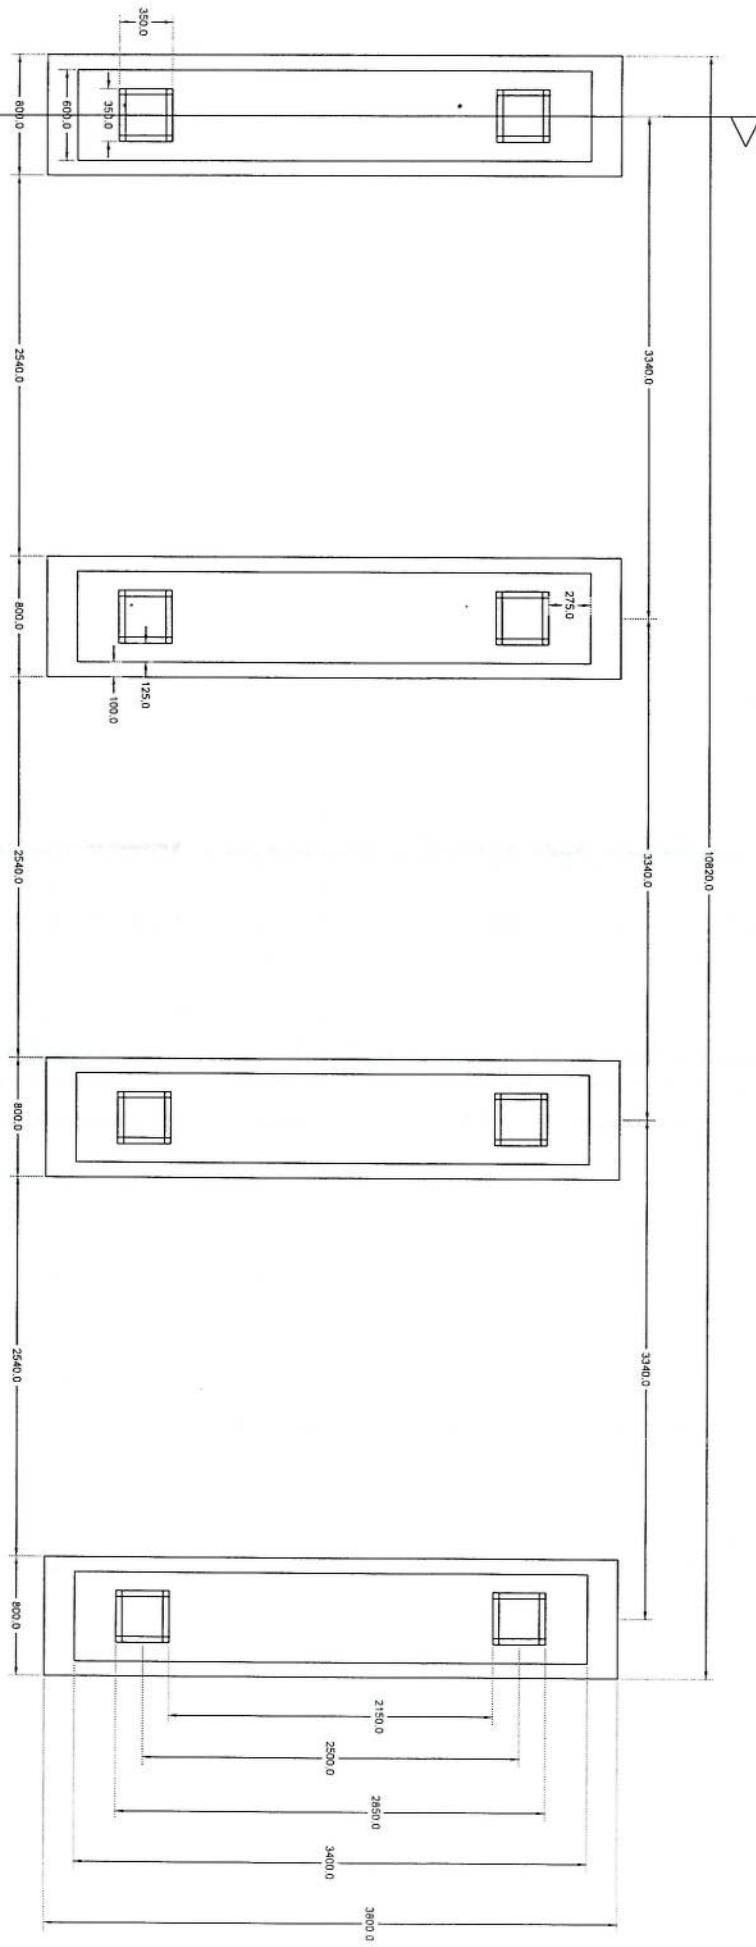


HJD

# Section A-A

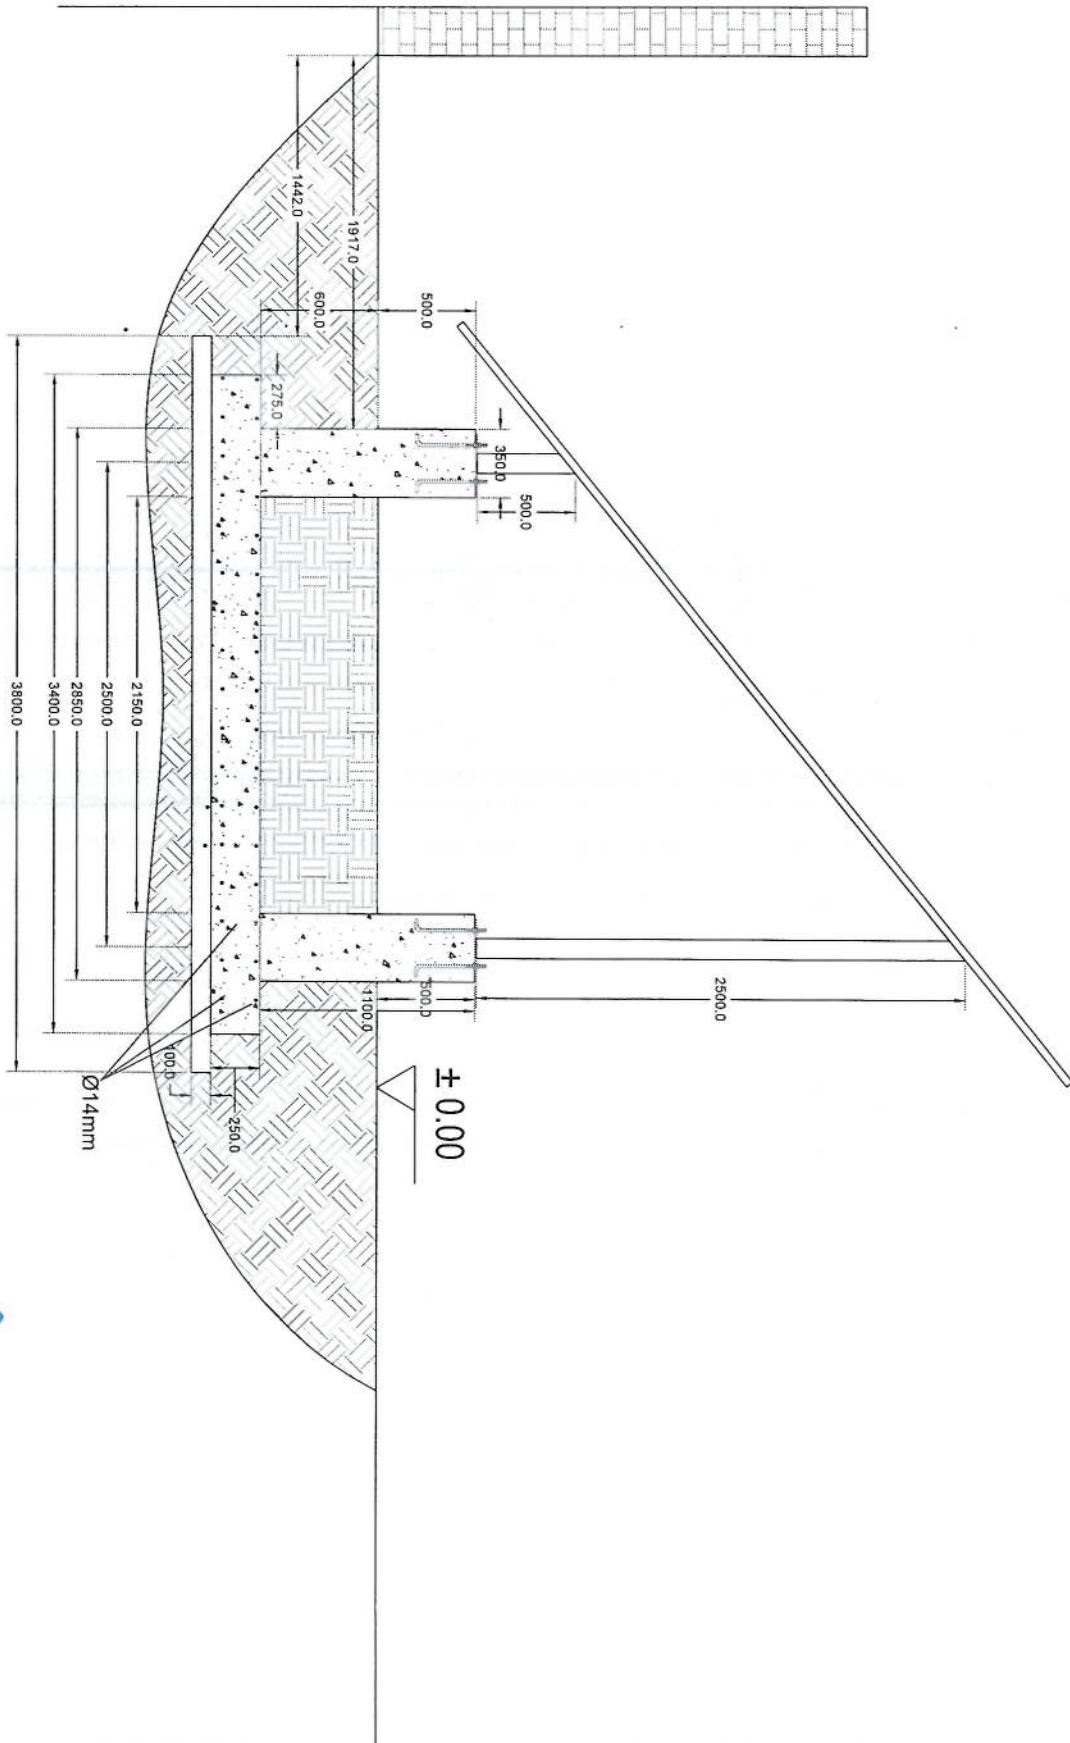


# Foundation Isometric Plan

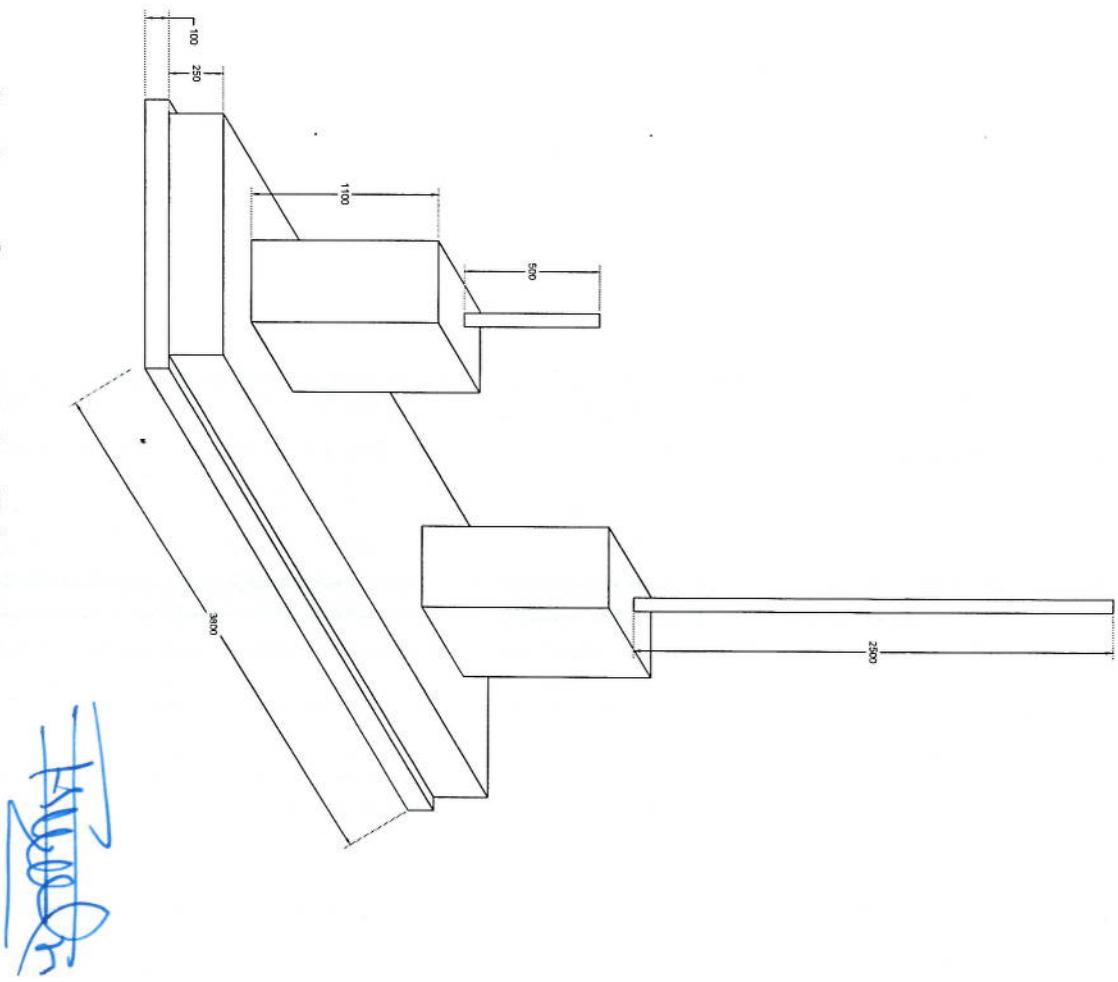

# Column Detail

HANNAH

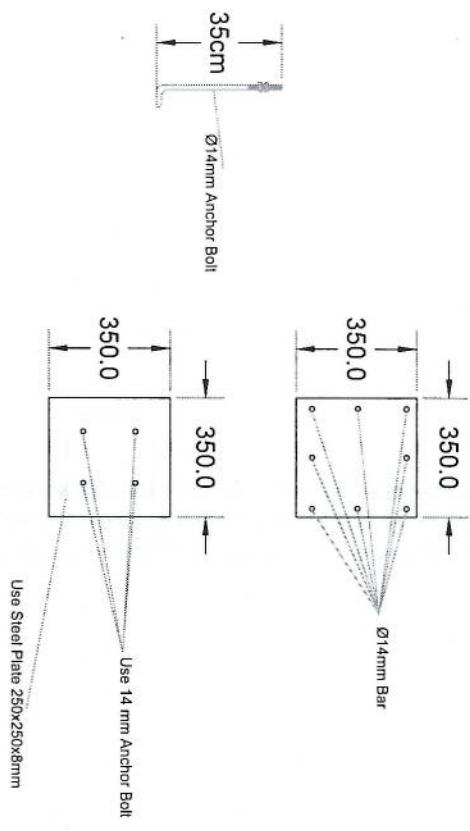

مشخصات تاور 40 متره (چهار پایه)

1- نوعیت تاور: Green field چهار پایه

2- ارتفاع تاور: 40 متر

3- وزن تاور: 7600 Kg

4- مقاومت در مقابل وزش باد 160 کیلومتر در فی ساعت.

5- گالوانیزه شده به معیار EN ISON 1461

6- دارای زینه در قسمت وسط و قفسچه های محافظه در 20 و 25 متری 400mm.

7- ارایه سکیج تفصیلی طرح و دیزاین تاور.

8- ارت با مقاومت پاینتر از سه اوم ( $\Omega$ ).

9- سه عدد برآکت برای نصب آنتن های GSM و دو عدد برآکت برای آنتن مایکروویف.


10- چراغ ترافیک و آله ضد رعد و برق در بالای تاور.

#### Tower Specification


1. Hot dip galvanized tower with anchors, templates bolts, nuts, washers, Galvanization according to EN ISO 1461, Steel Profiles S235 JR according to E N10025 and grade 8.8 bolts according to ISO degrees at 122 km/h wind speed .
2. Basic wind speed is 160km/and deflection is less than 0.5 degrees at 122 km /h wind speed.
3. 10m<sup>2</sup> load for the normal soil.
4. Climbing ladder with safety cage and vertical cable ladder.(400mm)
5. One internal work platform per tower (2m below top).
6. Rest platforms approximately 7 every 20 – 25 m.
7. One Lightening arrestor at the top.
8. Five pieces antenna mount at each Tower.

Row No	Parameter	Designated Dimensions	$\delta$ [mm]	$b$ [mm]	$c$ [mm]	Length [mm]	Number	Weight [kg]	Total Weight
1	014	a b a	150	5850	-	6150	30 x 2	446	
2	014	a b a	150	5920	-	6150	30 x 2	446	
3	010	b a b a b	150	300	-	1200	24	18	
4	020	a b	320	1830	-	2156	80	415	1660
5	010	a b a	500	50	-	2100	56	73	
6	010	a b a c	283	100	50	766	112	53	

## Anchorage Detail

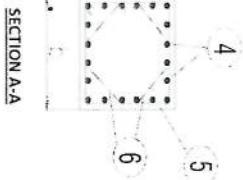

## Reinforcement Plan

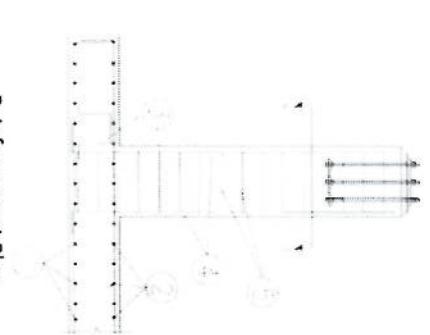


## Foundation Cross-Section


**NOTES**

- 1) Concrete cover will be taken as 75mm
- 2) Dimensions 6 is given according to the reinforced concrete, not plain concrete.
- 3) The allowable bearing capacity of the soil is 103 kPa
- 4) Material: Concrete = C20  
Reinforcement = 6x420


## Foundation Bottom Reinforcement

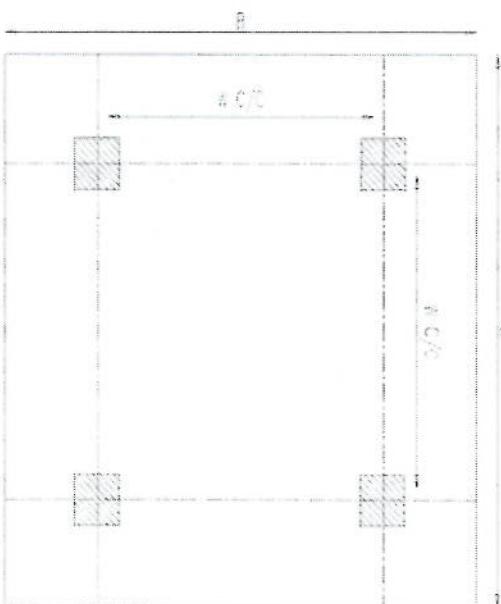










## Foundation Top Reinforcement

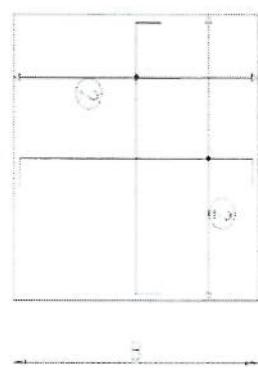

**SECTION A-A**

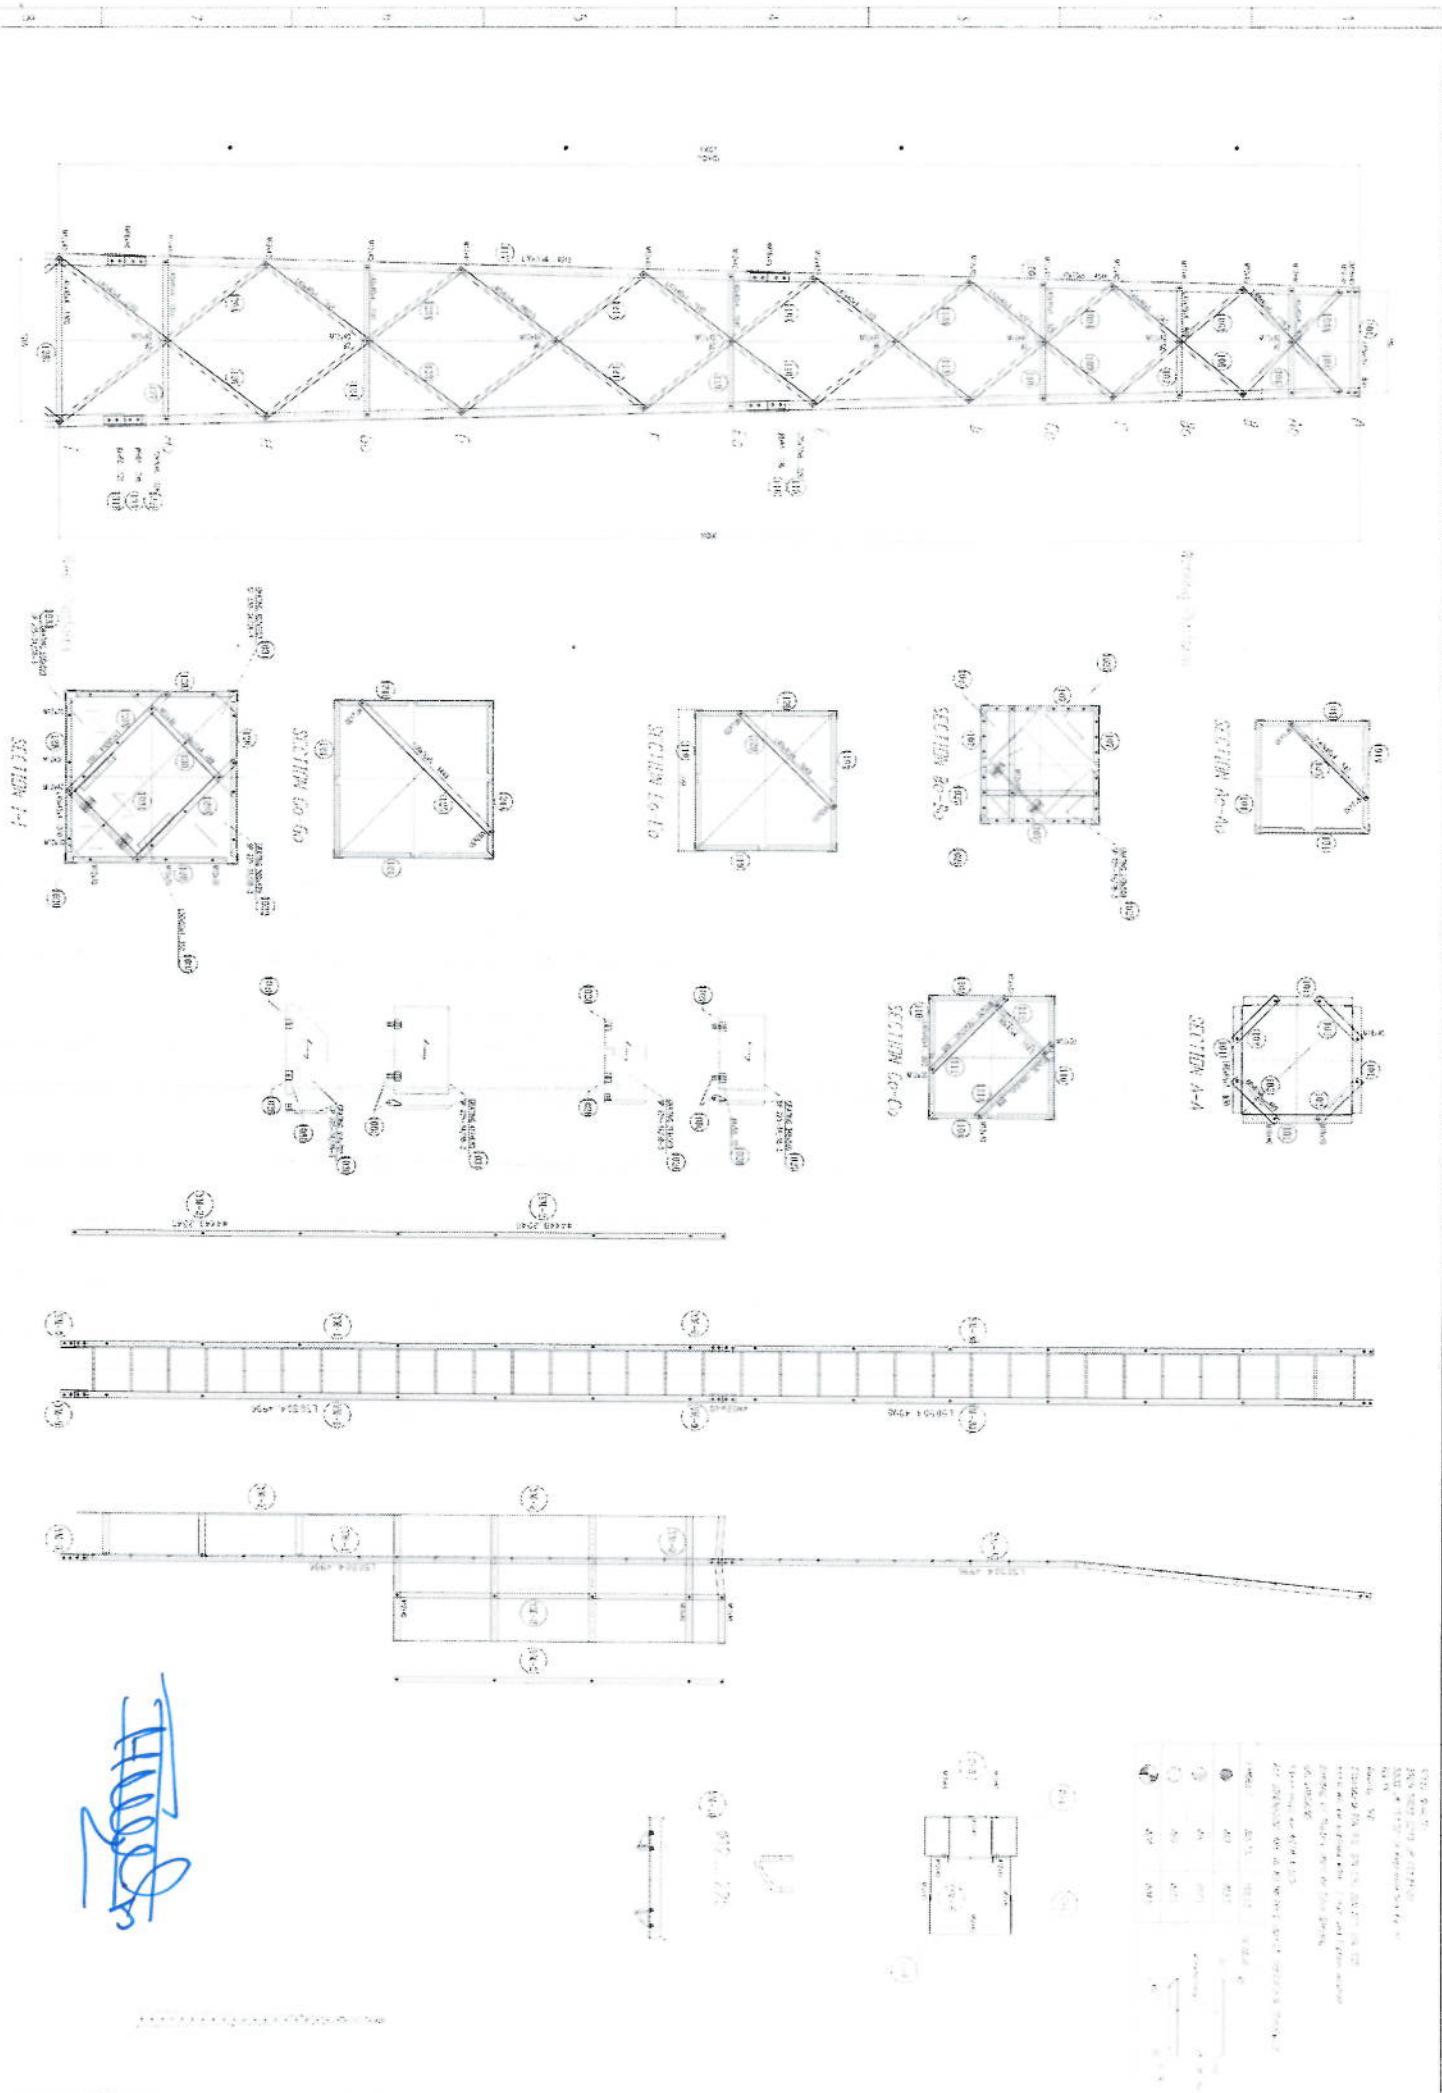

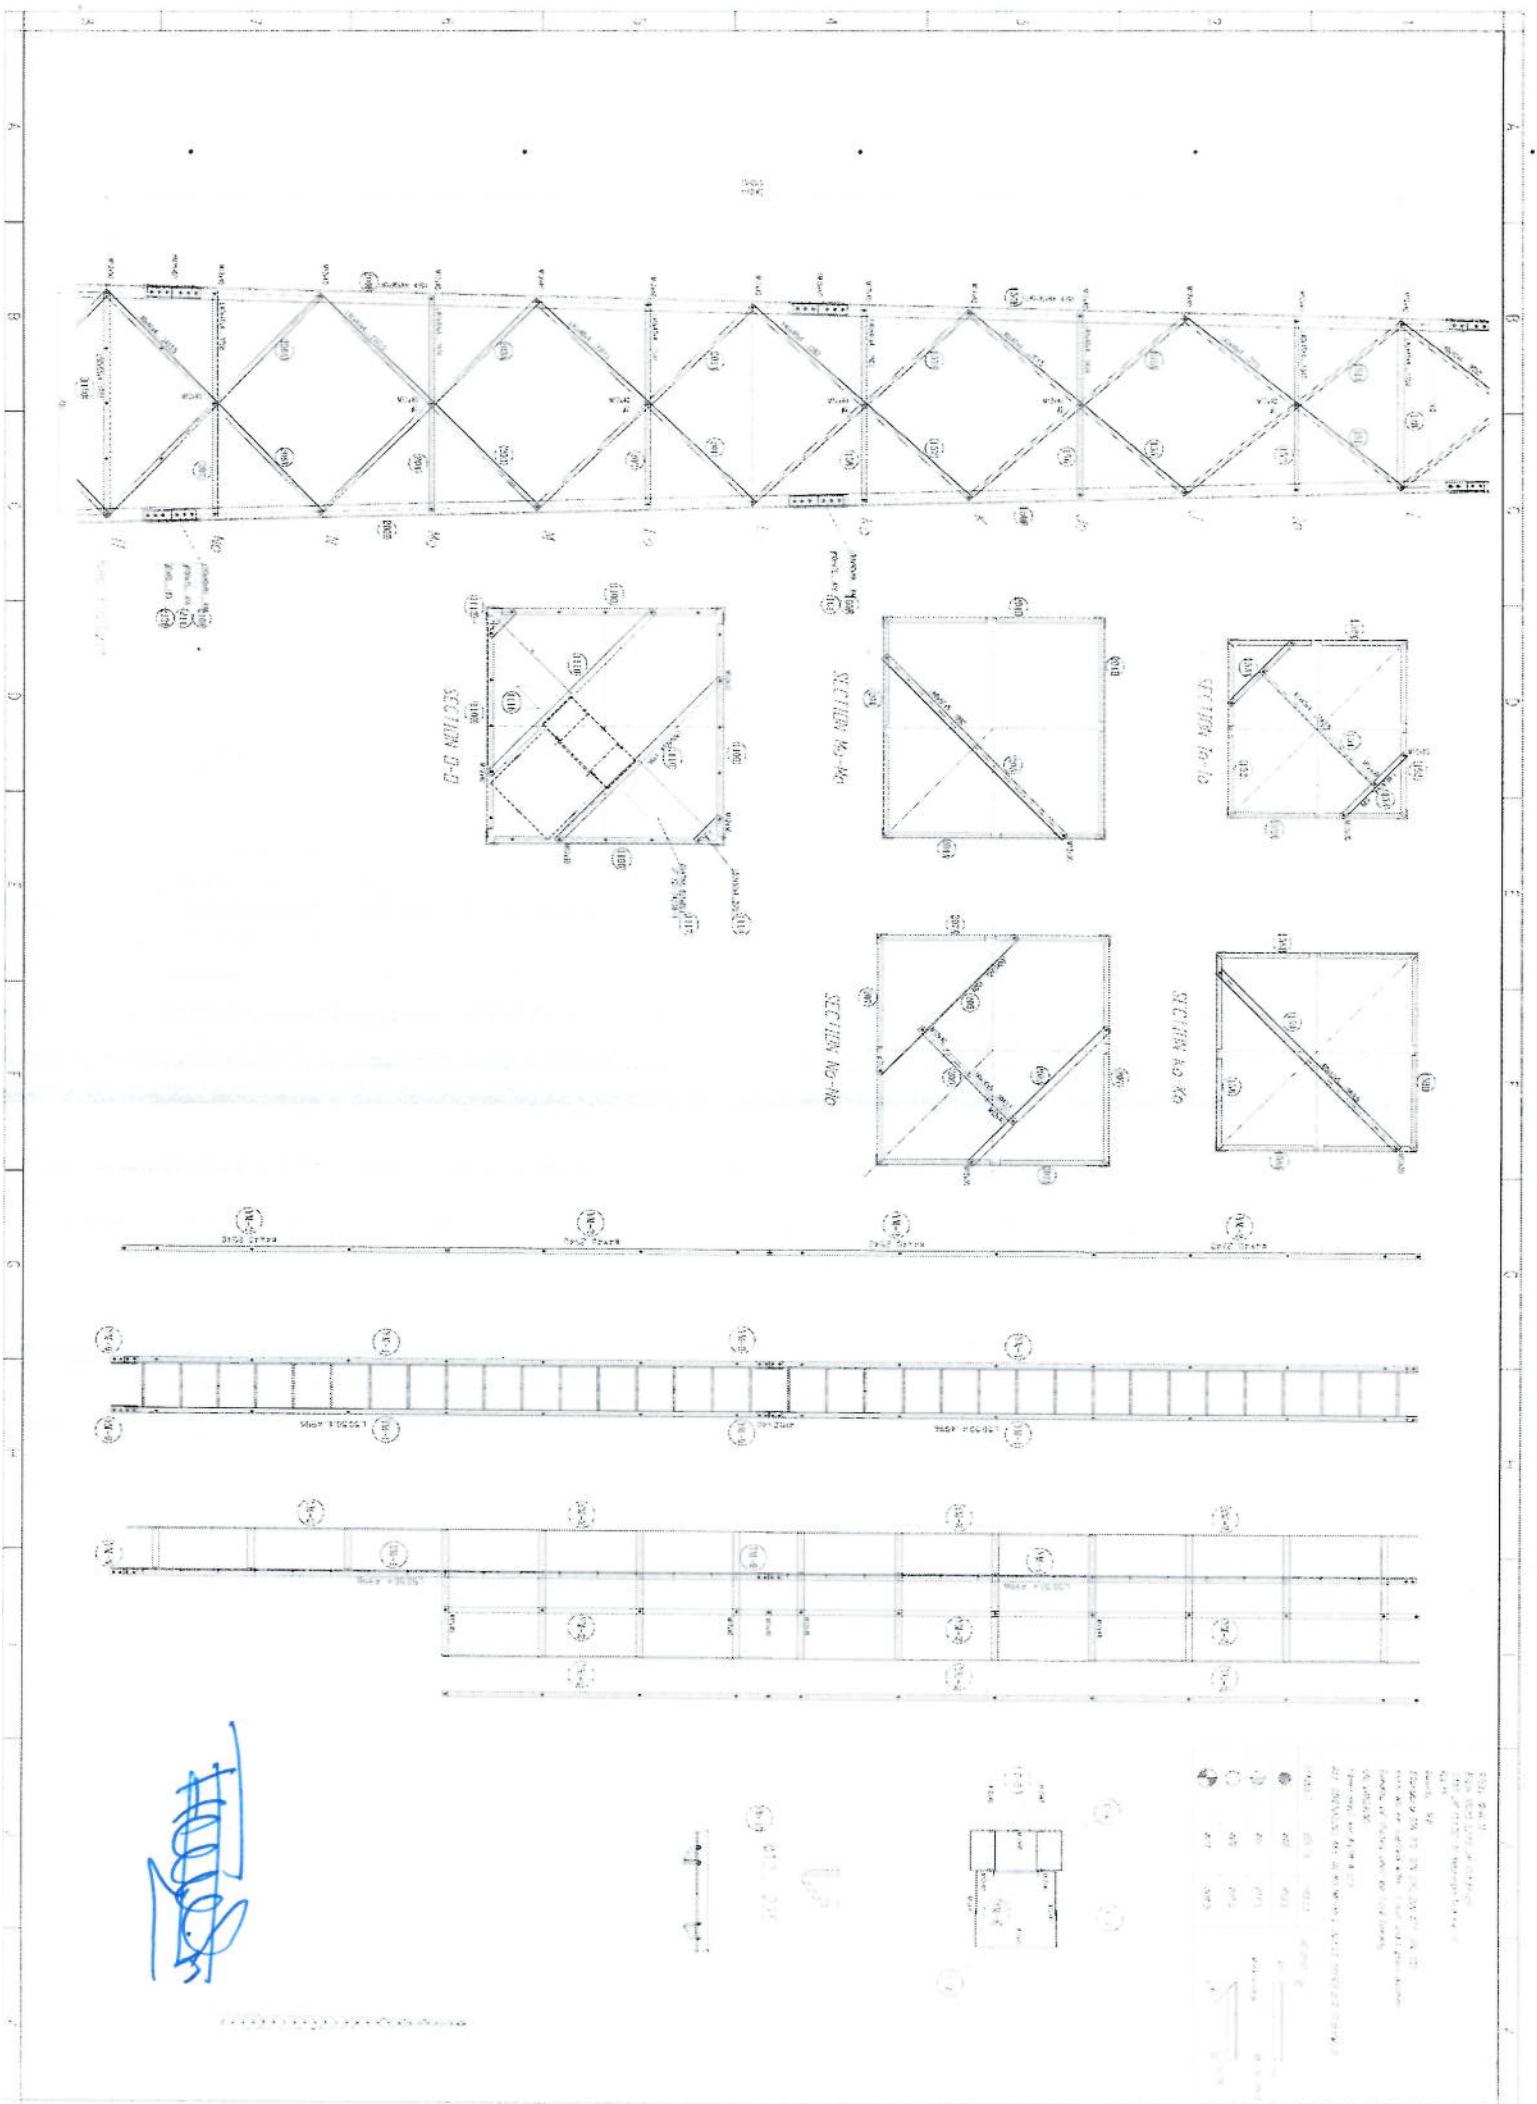

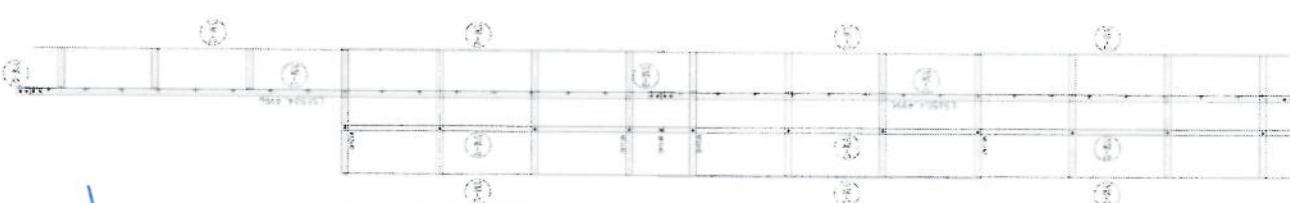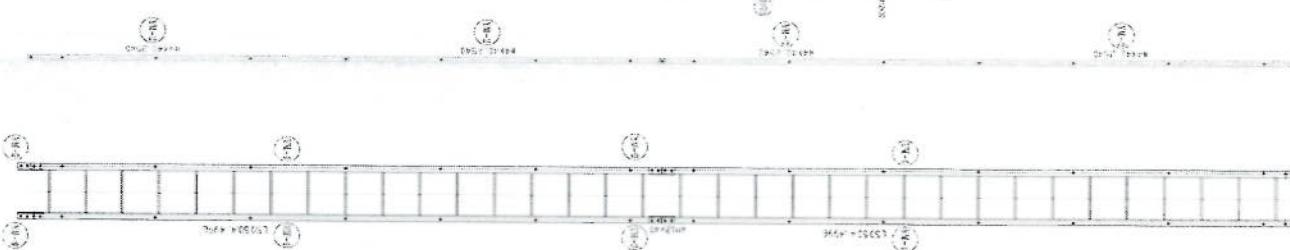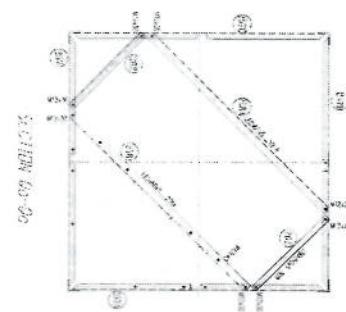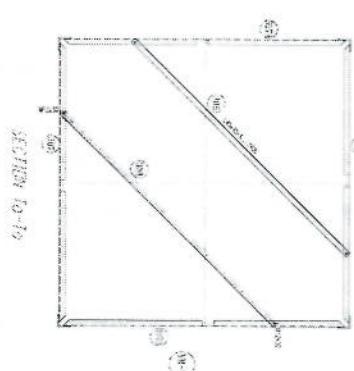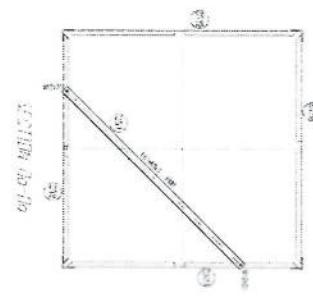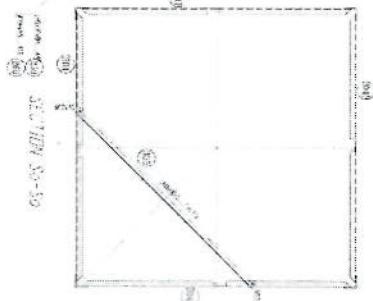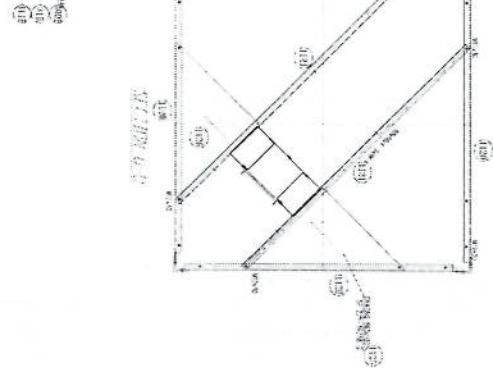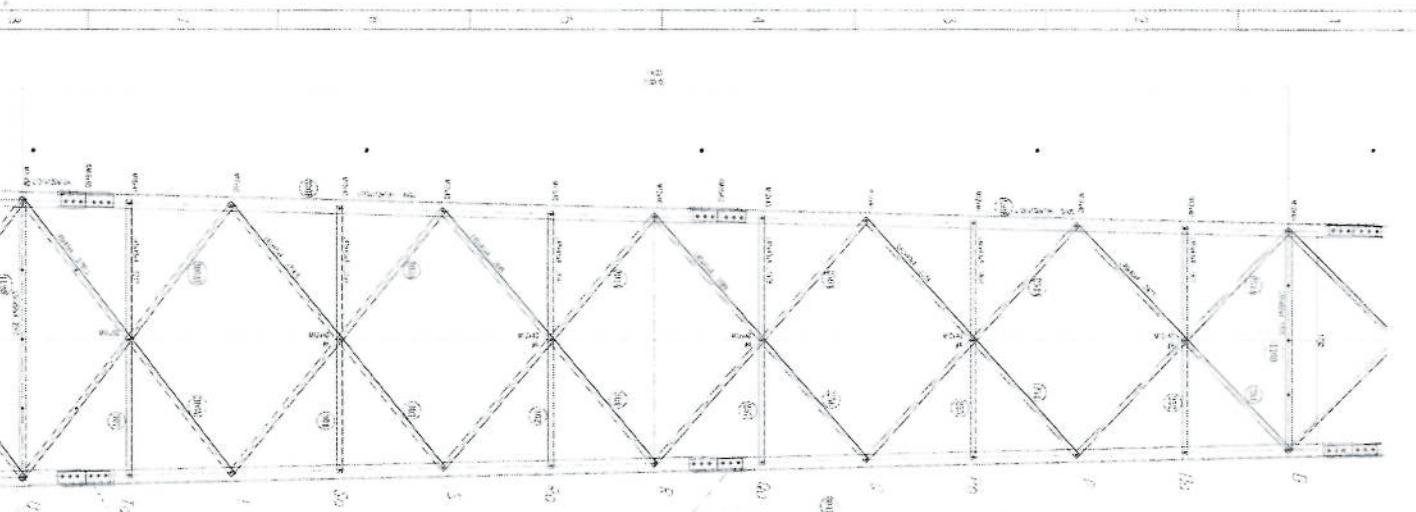

Handwritten Notes:







1.  $\frac{P}{L} = \frac{F}{\sigma}$  (Material stress)

2.  $\sigma = E \cdot \epsilon$  (Stress-strain relationship)

3.  $E = \frac{\sigma}{\epsilon}$  (Modulus of elasticity)

4.  $F = P \cdot L$  (Force calculation)

5.  $\epsilon = \frac{\Delta L}{L_0}$  (Strain calculation)

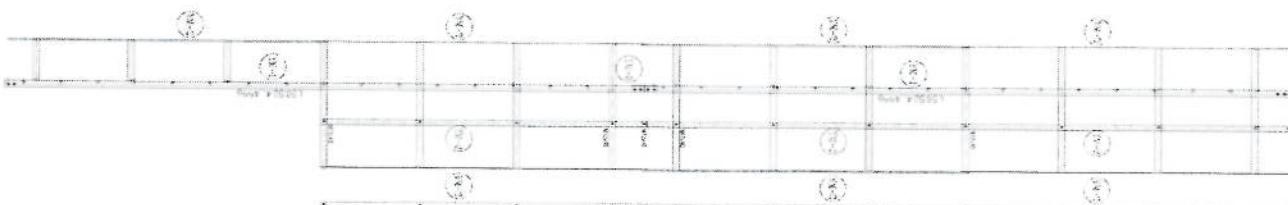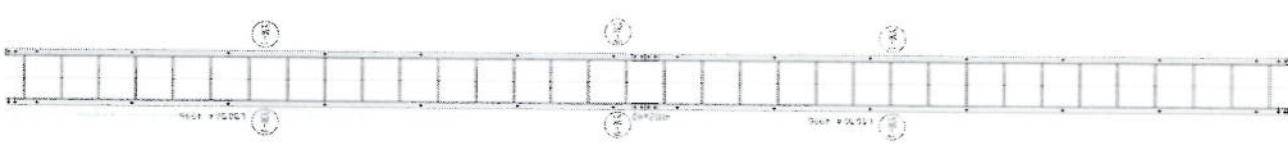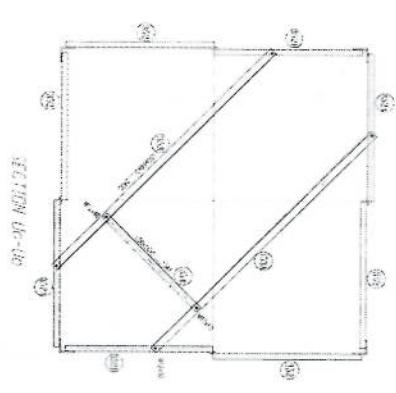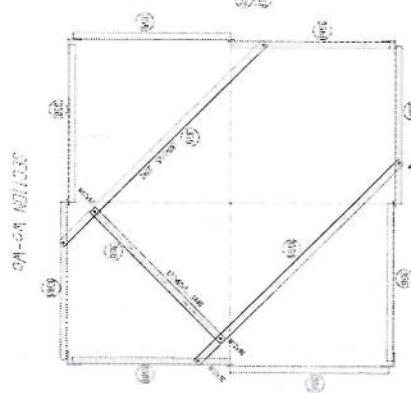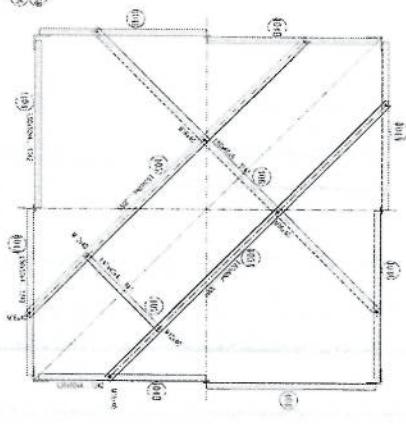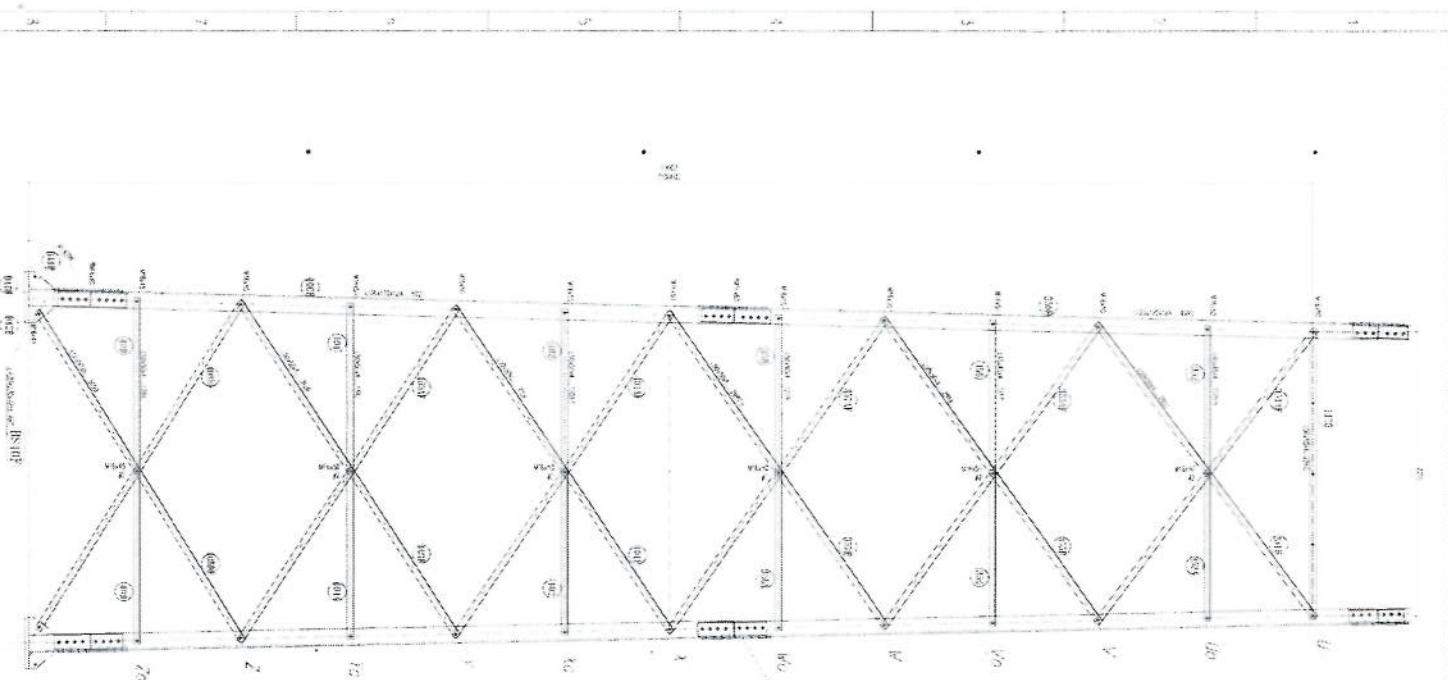

W.M. HUTCHINS



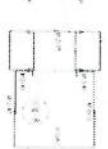


Fig. 5 - 12  
Schematic drawing of the structural system  
of the bridge deck. The bridge deck is  
represented by a series of truss sections  
labeled A through F. The truss sections  
are supported by a series of vertical columns  
and diagonal members. The nodes are  
numbered 101 through 109. The bridge deck  
is supported by a series of vertical columns  
and diagonal members. The nodes are  
numbered 101 through 109.

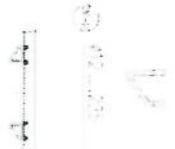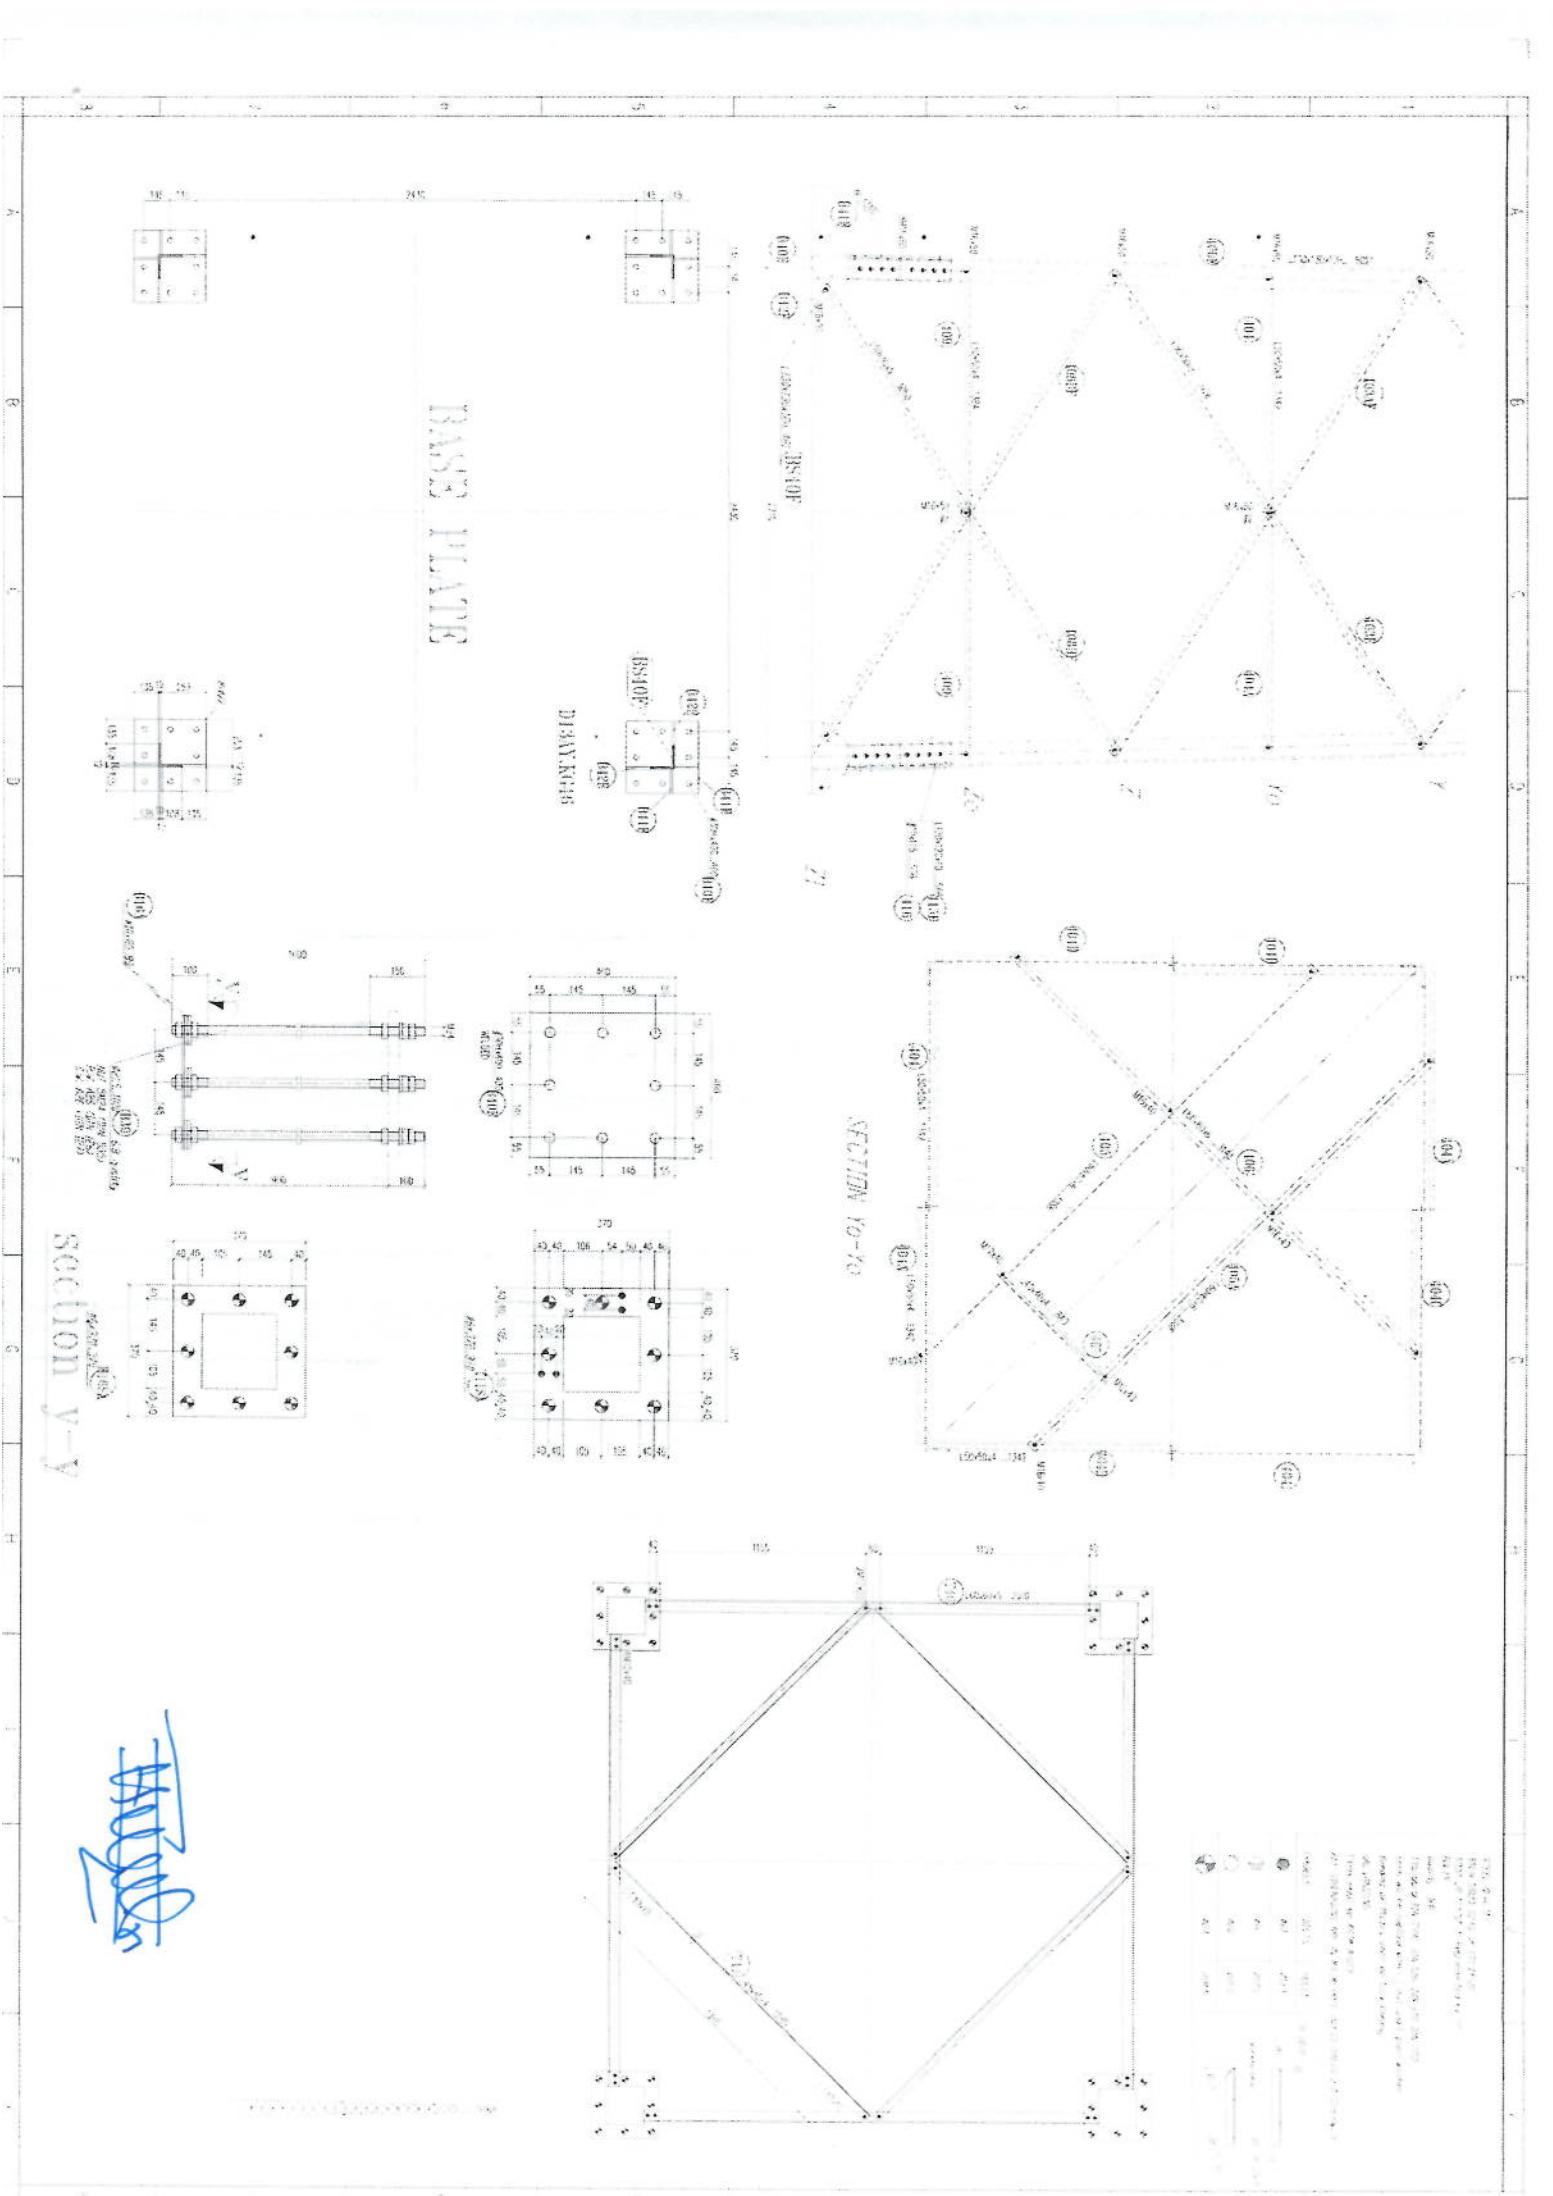

بروزه: سایت های GSM  
موضوع: بیل مقادیر

تاریخ:

RF & BSS: دیپارتمنت: مرتبه:

Total Budget / item	Unit	Total Qty.	Height (m)	Width (m)	Length (m)	Unit	Item	Description	NO.
total Cost (AFS)	Unit cost. af							توضیحات: کنندکاری تهاب دوراهای احتاطی: در کنندکاری تهاب ها را علیت زاویه 90 درجه الزامی بوده و برای جلوگیری از زبری خاک و خاشک های کنندکاری شده باید به فاصله دورتر جایبا شود.	1
						Job	1	توضیحات: کنندکاری تهاب آنچه محافظه اتفاق چنگانو و تشنلب: تو پیش: در کنندکاری تهاب ها را علیت زاویه 90 درجه الزامی بوده و برای جلوگیری از زبری خاک و خاشک برداخت تهاب ها خاک های کنندکاری شده باید به فاصله دورتر جایبا شود.	2
		32.032	0.8	0.7	57.2	m3	1	توضیحات: کنندکاری تهاب چنگانو و تالکی تبلیغ: تو پیش: در کنندکاری تهاب ها را علیت زاویه 90 درجه الزامی بوده و برای جلوگیری از زبری خاک و خاشک برداخت تهاب ها خاک های کنندکاری شده باید به فاصله دورتر جایبا شود.	3
		10.808	0.8	0.7	19.3	m3	1	توضیحات: BTS: کنندکاری تهاب: تو پیش: در کنندکاری تهاب ها را علیت زاویه 90 درجه الزامی بوده و برای جلوگیری از زبری خاک و خاشک برداخت تهاب ها خاک های کنندکاری شده باید به فاصله دورتر جایبا شود.	4
		1.3	0.1	2.5	5.2	m3	1	توضیحات: تپک کاری تهاب دوراهای احتاطی تو سطح ماشین: تو پیش: در کنندکاری تهاب ها خاک شده باید به فاصله دورتر جایبا شود.	5
		0.544	0.1	1.7	3.2	m3	1	توضیحات: تپک کاری تهاب آنچه محافظه، آنچه چنگانو و تشنلب تو سطح ماشین: تو پیش: تپک کاری ساحه کنندکاری شده باید نظر به نوع و چگونگی خاک و مطابق به هدایت انجینر ساحه صورت گردد.	6
		27.36		0.70	45.6	m2	1	توضیحات: تپک کاری تهاب چنگانو و تالکی تبلیغ: تو پیش: تپک کاری ساحه کنندکاری شده باید نظر به نوع و چگونگی خاک و مطابق به هدایت انجینر ساحه صورت گردد. استحکام ساحه تپک کاری شده باید نظر به نوع و چگونگی خاک و مطابق به هدایت انجینر ساحه صورت گردد.	7
		5.49		0.70	19.3	m2	1	توضیحات: تپک کاری تهاب چنگانو و تالکی تبلیغ: تو پیش: تپک کاری ساحه کنندکاری شده باید نظر به نوع و چگونگی خاک و مطابق به هدایت انجینر ساحه صورت گردد.	8
		14.04		2.70	5.2	m2	1	توضیحات: تپک کاری تهاب چنگانو و تالکی تبلیغ: تو پیش: تپک کاری ساحه کنندکاری شده باید نظر به نوع و چگونگی خاک و مطابق به هدایت انجینر ساحه صورت گردد.	

**لپک کاری تهاب :** BTS  
کاری ساحه کنکنکاری شده باید نظر به نوع و چگونگی خاک و مطابق به دادیت انجیر ساحه صورت گیرد.  
استحکام ساحه تپک کاری شده باید 95-98 فیصد در نظر گرفته شود.

**توضیحات:** تپک

: 9

فرش کردن جعل در فرش های داخلی اتاق محافظه و شتاب :  
تو پیش از: هوارکاری جعل در ساله مطابق به نشانه و هدایت انجیر ساحه باید صورت گیرد.

: 10

**توضیحات:** BTS  
فرش کردن جعل در تهاب :  
موارد استفاده: هوارکاری جعل در ساله مطابق به نشانه و هدایت انجیر ساحه باید صورت گیرد.

: 11

**توضیحات:** BTS  
فرش کردن جعل در تهاب :  
موارد استفاده: هوارکاری جعل در ساله مطابق به نشانه و هدایت انجیر ساحه باید صورت گیرد.

: 12

**توضیحات:** BTS  
فرش کردن جعل در تهاب :  
موارد استفاده: هوارکاری جعل در ساله مطابق به نشانه و هدایت انجیر ساحه باید صورت گیرد.

: 13

**توضیحات:** BTS  
کالکریت رینی بدون سیخ (PCC) برای کف تهاب :  
هموارکاری جعل در ساله مطابق به نشانه و هدایت انجیر ساحه باید صورت گیرد.

: 14

**توضیحات:** BTS  
کالکریت رینی بدون سیخ (PCC) برای کف تهاب :  
کالکریت ترکیب 1:2:4 به این منظور استعمال میگردد و مرطوب نگهداشتن (curing) سطح آن به مدت زمان حد اکثر 28 روز و حائل 14 روز الزامی میباشد. قالب بندی پاک، سمنت تازه و باکفیفت عالی، جعل در پیگ پاک و شسته شده باید استفاده گردد. نظرارت جدی از این روند تو سط انجیر ساحه صورت گیرد.

: 15

**توضیحات:** BTS  
کالکریت رینی بدون سیخ (PCC) برای فرش های داخلی اتاق محافظه و شتاب :  
کالکریت ترکیب 1:2:4 به این منظور استعمال میگردد و مرطوب نگهداشتن (curing) سطح آن به مدت زمان حد اکثر 28 روز و حائل 14 روز الزامی میباشد. قالب بندی پاک، سمنت تازه و باکفیفت عالی، جعل در پیگ پاک و شسته شده باید استفاده گردد. نظرارت جدی از این روند تو سط انجیر ساحه صورت گیرد.

: 16

**توضیحات:** BTS  
کالکریت رینی بدون سیخ (PCC) برای فرش های داخلی اتاق محافظه و شتاب :  
کالکریت ترکیب 1:2:4 به این منظور استعمال میگردد و مرطوب نگهداشتن (curing) سطح آن به مدت زمان حد اکثر 28 روز و حائل 14 روز الزامی میباشد. قالب بندی پاک، سمنت تازه و باکفیفت عالی، جعل در پیگ پاک و شسته شده باید استفاده گردد. نظرارت جدی از این روند تو سط انجیر ساحه صورت گیرد.

: 17

**توضیحات:** BTS  
کالکریت رینی بدون سیخ (PCC) برای زینه های اتاق محافظه، شتاب و تهاب های :  
کالکریت ترکیب مارک (211 kg/cm<sup>2</sup>) به این منظور استعمال میگردد و مرطوب نگهداشتن (curing) سطح آن به مدت زمان حد اکثر 28 روز و حائل 14 روز الزامی میباشد. قالب بندی پاک، سمنت تازه و باکفیفت عالی، جعل در پیگ پاک و شسته شده باید استفاده گردد. نظرارت جدی از این روند تو سط انجیر ساحه صورت گیرد.

: 18

**توضیحات:** BTS  
کالکریت رینی بدون سیخ (PCC) برای زینه های اتاق محافظه، شتاب و تهاب های :  
کالکریت ترکیب مارک (211 kg/cm<sup>2</sup>) به این منظور استعمال میگردد و مرطوب نگهداشتن (curing) سطح آن به مدت زمان حد اکثر 28 روز و حائل 14 روز الزامی میباشد. قالب بندی پاک، سمنت تازه و باکفیفت عالی، جعل در پیگ پاک و شسته شده باید استفاده گردد. نظرارت جدی از این روند تو سط انجیر ساحه صورت گیرد.

: 19

**توضیحات:** BTS  
کالکریت رینی بدون سیخ (PCC) برای زینه های اتاق محافظه، شتاب و تهاب های :  
کالکریت ترکیب مارک (211 kg/cm<sup>2</sup>) به این منظور استعمال میگردد و مرطوب نگهداشتن (curing) سطح آن به مدت زمان حد اکثر 28 روز و حائل 14 روز الزامی میباشد. قالب بندی پاک، سمنت تازه و باکفیفت عالی، جعل در پیگ پاک و شسته شده باید استفاده گردد. نظرارت جدی از این روند تو سط انجیر ساحه صورت گیرد.

: 20

**توضیحات:** BTS  
کالکریت رینی بدون سیخ (PCC) برای زینه های اتاق محافظه، شتاب و تهاب های :  
کالکریت ترکیب مارک (211 kg/cm<sup>2</sup>) به این منظور استعمال میگردد و مرطوب نگهداشتن (curing) سطح آن به مدت زمان حد اکثر 28 روز و حائل 14 روز الزامی میباشد. قالب بندی پاک، سمنت تازه و باکفیفت عالی، جعل در پیگ پاک و شسته شده باید استفاده گردد. نظرارت جدی از این روند تو سط انجیر ساحه صورت گیرد.

: 21

**توضیحات:** سنگ کاری  
بلد با مساله ترکیب صورت گیرد و مرطوب نگهداشتن آن به مدت زمان حد اکثر 28 روز و حائل 14 روز الزامی میباشد. سنگ معدن محلی با انعاد تقویت در 30 سانتی متری در ان استفاده شود.

: 22

شود.	توضیحات: سنگ کاری برای اتاق محافظ ، اتاق جنرالور و تشناب:	هنگاف سنک کاری بیوار احتاطی:	هنگاف سنک کاری بیوار احتاطی صورت گیرد و مرطوب نگهداشت آن به مدت زمان حد اکثر 28 روز و حداقل 14 روز در محدوده 30 سانتی متر در اندازه 30 سانتی متر کاری برای بلند با مساله ترکیب 1:4 روزه از الماسی مینشند. سنگ معدنی محلی با اندازه قریبی 30 در 30 سانتی متر در اسناده 19	1	m3	19.30	0.50
39.57	4.10	0.50	19.30	m3	1		
388.96	3.40	57.20	m2	2			
9.65	0.50	19.30	m2	1			
2.38	0.25	1.00	9.53	m3	1		
21.90	2.00	0.25	43.80	m3	1		
5.02	2.42	0.25	8.30	m3	1		
45.60			45.60	m	1		
1.21	0.23	0.25	21.00	m3	1		
2.20	0.12	1.00	18.33	m3	1		
2.50	0.20	2.50	5.00	m3	1		

باشد با مساله ترکیب 1:3 صورت گیرد و مرطوب نگهداشت آن به مدت زمان حد اکثر 28 روز و حداقل 14 روز در محدوده 30 سانتی متر در اندازه 20	توضیحات: هنگاف سنک کاری اتاق محافظ و تشناب:	هنگاف سنک کاری اتاق محافظ و تشناب بازدید با مساله ترکیب 1:3 صورت گیرد و مرطوب نگهداشت آن به مدت زمان حد اکثر 28 روز و حداقل 14 روزه از الماسی مینشند.	هنگاف سنک کاری اتاق محافظ و تشناب:	هنگاف سنک کاری اتاق محافظ و تشناب بازدید با مساله ترکیب 1:3 صورت گیرد و مرطوب نگهداشت آن به مدت زمان حد اکثر 28 روز و حداقل 14 روزه از الماسی مینشند.	برکاری اتاق محافظ و تشناب:	برکاری اتاق محافظ و تشناب:	بریگ، خاک، آب، مخلوط گردد و سطح به سطح پیک کاری شود که ضخامت هر سطح آن بیشتر از 30 سانتی متر نباشد. همچنان ضخامت جعل نباید از 15 سانتی متر بیشتر باشد.
22	توضیحات:	مشت پخته اعصار بیوار احتاطی:	مشت پخته اعصار بیوار احتاطی:	مشت پخته اعصار اتاق محافظ و تشناب:			
23	توضیحات:	مشت پخته ستدر با کوپوت خوب و یا مقاومت 100 کیلوگرم فی سانتی مترهای مریع با مساله ترکیب 1:4 استفاده شود و مدت زمان برای آبیاری آن (min 14 day , max 28 day ) ضرور است. مواد مرور استفاده: خشبت پخته عالی ستدر که داری بعد مساوی 11 در 22 در 7 بشد و مساله ترکیب 1:4 برای بافت آن ستعمل باکفیت عالی و ستدر که داری بعد مساوی 11 در 22 در 7 بشد و مساله ترکیب 1:4 برای بافت آن ستعمل گردد.	مشت پخته ستدر با کوپوت خوب و یا مقاومت 100 کیلوگرم فی سانتی مترهای مریع با مساله ترکیب 1:4 استفاده شود و مدت زمان برای آبیاری آن (min 14 day , max 28 day ) ضرور است. مواد مرور استفاده: خشبت پخته عالی ستدر که داری بعد مساوی 11 در 22 در 7 بشد و مساله ترکیب 1:4 برای بافت آن ستعمل گردد.	مشت پخته اعصار اعصار اتاق محافظ و تشناب:	مشت پخته اعصار اعصار اتاق محافظ و تشناب:	مشت پخته اعصار اعصار اتاق محافظ و تشناب:	مشت پخته اعصار اعصار اتاق محافظ و تشناب:
24	توضیحات:	مشت پخته ستدر با کوپوت خوب و یا مقاومت 100 کیلوگرم فی سانتی مترهای مریع با مساله ترکیب 1:4 استفاده شود و مدت زمان برای آبیاری آن (min 14 day , max 28 day ) ضرور است. مواد مرور استفاده: خشبت پخته عالی و ستدر که داری بعد مساوی 11 در 22 در 7 بشد و مساله ترکیب 1:4 برای بافت آن ستعمل گردد.	مشت پخته ستدر با کوپوت خوب و یا مقاومت 100 کیلوگرم فی سانتی مترهای مریع با مساله ترکیب 1:4 استفاده شود و مدت زمان برای آبیاری آن (min 14 day , max 28 day ) ضرور است. مواد مرور استفاده: خشبت پخته عالی و ستدر که داری بعد مساوی 11 در 22 در 7 بشد و مساله ترکیب 1:4 برای بافت آن ستعمل گردد.	مشت پخته ستدر با کوپوت خوب و یا مقاومت 100 کیلوگرم فی سانتی مترهای مریع با مساله ترکیب 1:4 استفاده شود و مدت زمان برای آبیاری آن (min 14 day , max 28 day ) ضرور است. مواد مرور استفاده: خشبت پخته عالی و ستدر که داری بعد مساوی 11 در 22 در 7 بشد و مساله ترکیب 1:4 برای بافت آن ستعمل گردد.	مشت پخته ستدر با کوپوت خوب و یا مقاومت 100 کیلوگرم فی سانتی مترهای مریع با مساله ترکیب 1:4 استفاده شود و مدت زمان برای آبیاری آن (min 14 day , max 28 day ) ضرور است. مواد مرور استفاده: خشبت پخته عالی و ستدر که داری بعد مساوی 11 در 22 در 7 بشد و مساله ترکیب 1:4 برای بافت آن ستعمل گردد.	مشت پخته ستدر با کوپوت خوب و یا مقاومت 100 کیلوگرم فی سانتی مترهای مریع با مساله ترکیب 1:4 استفاده شود و مدت زمان برای آبیاری آن (min 14 day , max 28 day ) ضرور است. مواد مرور استفاده: خشبت پخته عالی و ستدر که داری بعد مساوی 11 در 22 در 7 بشد و مساله ترکیب 1:4 برای بافت آن ستعمل گردد.	مشت پخته ستدر با کوپوت خوب و یا مقاومت 100 کیلوگرم فی سانتی مترهای مریع با مساله ترکیب 1:4 استفاده شود و مدت زمان برای آبیاری آن (min 14 day , max 28 day ) ضرور است. مواد مرور استفاده: خشبت پخته عالی و ستدر که داری بعد مساوی 11 در 22 در 7 بشد و مساله ترکیب 1:4 برای بافت آن ستعمل گردد.
25	توضیحات:	سیم خاردار بالا درواز احتاطی:	سیم خاردار بالا درواز احتاطی:	سیم خاردار بالا درواز احتاطی:	سیم خاردار بالا درواز احتاطی:	سیم خاردار بالا درواز احتاطی:	سیم خاردار بالا درواز احتاطی:
26	توضیحات:	نمود و مدت زمان برای آبیاری آن (day) 14 روز و حداقل 7 روز مینشند.	نمود و مدت زمان برای آبیاری آن (day) 14 روز و حداقل 7 روز مینشند.	نمود و مدت زمان برای آبیاری آن (day) 14 روز و حداقل 7 روز مینشند.	نمود و مدت زمان برای آبیاری آن (day) 14 روز و حداقل 7 روز مینشند.	نمود و مدت زمان برای آبیاری آن (day) 14 روز و حداقل 7 روز مینشند.	نمود و مدت زمان برای آبیاری آن (day) 14 روز و حداقل 7 روز مینشند.
27	توضیحات:	کانکریت سیم خاردار (RCC) برای همه های اتاق محافظ و تشناب:	کانکریت سیم خاردار (RCC) برای همه های اتاق محافظ و تشناب:	کانکریت سیم خاردار (RCC) برای همه های اتاق محافظ و تشناب:	کانکریت سیم خاردار (RCC) برای همه های اتاق محافظ و تشناب:	کانکریت سیم خاردار (RCC) برای همه های اتاق محافظ و تشناب:	کانکریت سیم خاردار (RCC) برای همه های اتاق محافظ و تشناب:
28	توضیحات:	نمود و مدت زمان برای آبیاری آن (day) 14 روز و حداقل 7 روز مینشند.	نمود و مدت زمان برای آبیاری آن (day) 14 روز و حداقل 7 روز مینشند.	نمود و مدت زمان برای آبیاری آن (day) 14 روز و حداقل 7 روز مینشند.	نمود و مدت زمان برای آبیاری آن (day) 14 روز و حداقل 7 روز مینشند.	نمود و مدت زمان برای آبیاری آن (day) 14 روز و حداقل 7 روز مینشند.	نمود و مدت زمان برای آبیاری آن (day) 14 روز و حداقل 7 روز مینشند.

استفاده شود. چوب پاک و نو برای قالب‌بندی و سمنت تازه و باکیفیت همراه با ریگ و جفل تمیز و شسته شده بروانه شده روز و شب روز 28 کانکریت رنگ صورت گیرد. حداقل زمان برای آنیاری 14 روز و حداقل روز 28 میباشد.

**توضیحات:** ساخت و نصب مایه مبانی برای پوشش چترآتوروتانک تبلیغ: استفاده شود. چوب پاک و نو برای قالب‌بندی و سمنت تازه و باکیفیت همراه با ریگ و جفل تمیز و شسته شده بروانه شده روز و شب روز 28 کانکریت رنگ صورت گیرد. حداقل زمان برای آنیاری 14 روز و حداقل روز 28 میباشد.

**توضیحات:** ساخت و نصب مایه مبانی برای پوشش چترآتوروتانک تبلیغ: قدر قلچر با تلفه بسته پایه ها و چوب های و سالار مواد ضروری است. سینه‌خانه آن مطابق به نفعه صورت گیرد. حداقل زمان برای آنیاری 14 روز و حداقل روز 28 میباشد.

**توضیحات:** ساخت و نصب مایه مبانی برای پوشش چترآتوروتانک تبلیغ: قدر قلچر با تلفه بسته پایه ها و چوب های و سالار مواد ضروری است. سینه‌خانه آن مطابق به نفعه صورت گیرد. حداقل زمان برای آنیاری 14 روز و حداقل روز 28 میباشد.

**توضیحات:** آبروگام برای بام اتاق محافظه و تشنیب:

کنیت عالی باید بالا بام استعمال شود.

**توضیحات:** پلاستر سطح داخلی و بیرونی دواره ای احتاطه:

پلاستر سطح داخلی و بیرونی دواره ای احتاطه:

**توضیحات:** پلاستر باید 15 متری مترا در نظر گرفته شود و از ترکیب 1:4:4 سمنت، ریگ و مساله استفاده شود و سطح ضخامت پلاستر باید 14 روز و حداقل 14 روز و حد.

**توضیحات:** پلاستر سطح داخلی و بیرونی دواره ای احتاطه:

نهایی ان باید صاف باشد و برای رنگ مساعد باشد. مرطوب نگهداشتن و آبیاری آن باید حداقل 14 روز و حداقل روز 28 روز صورت گیرد. از ریگ پاک و شسته شده و سمنت تازه و آب پاک در ترکیب مساله آن استفاده شود.

**توضیحات:** پلاستر سطح داخلی و بیرونی دواره ای احتاطه:

نهایی ان باید صاف باشد و برای رنگ مساعد باشد. مرطوب نگهداشتن و آبیاری آن باید حداقل 14 روز و حداقل روز 28 روز صورت گیرد. از ریگ پاک و شسته شده و سمنت تازه و آب پاک در ترکیب مساله آن استفاده شود.

**توضیحات:** نهی و نصب کلکین های جویی برای اتاق محافظه و تشنیب:

نصب کلکین چوبی یک جداره (یک شینه بهی) رنگ شده که اندازه آن در نفعه ها موجود است باید انجام شود.

**توضیحات:** روسی باید به آین منظور کار گرفته شود و رنگ روغنی مفید برای جلوگیری از فرسیش زود رس آن صورت

گیرد و همچنان قلچک مستقر گردید چیز اس و سالار مواد ضرور ات در نظر گرفته شود.

**توضیحات:** روسی باید به آین منظور کار گرفته شود و رنگ روغنی مفید برای جلوگیری از فرسیش زود رس آن صورت

گیرد و همچنان قلچک مستقر گردید چیز اس و سالار مواد ضرور ات در نظر گرفته شود.

تصویب:	نهیه و نصب دروازه های چوبی برای اتاق محافظ و تنشاب:	دروازه چوبی با فرم اهنی که ضد زنگ، رنگ، دستگیره و قفل و غیره ایزار مربوطه آن نیز شامل میباشد و ابعاد و سایر خصوصیات آن باید از روی تفشه و سلله کاری تعیین گردد.	مواد مورد استفاده: مواد مورد استفاده: لور ساخت و تهیه آن باید از چوب روسی خشک و قالب دشمن در افغانستان: تفشه مطابقت داشته باشد. رنگ اندیشه و اخیری، دستگیره، قفل و غیره و سایر مربوطه آن باید درای کیفیت مرغوب باشد.	38
3.84	1.00	3.84	m2	1
		7.50	2.50	3.00
		10.25	0.12	85.41
		273.19		273.19
		1.00		pc5
		1.00		pc5
		15.00		m
		30.00		m
		4.00		pc5
		3.00		pc5
		4.00		pc5

نهیه و نصب دروازه فلزی برای ورودی اصلی میباشد:	ساخت و تهیه دروازه فلزی برای ورودی اصلی میباشد: توضیحات: دروازه بزرگ فلزی که شامل دست گیر، قفل، جبران و غیره ایزار مربوطه آن نیز شامل میباشد و ابعاد و سایر خصوصیات آن باید از روی تفشه و سلله کاری تعیین گردد.	نهیه و نصب دروازه فلزی برای ورودی اصلی میباشد:	ساخت و تهیه دروازه فلزی برای ورودی اصلی میباشد: توضیحات: دروازه بزرگ فلزی که شامل دست گیر، قفل، جبران و غیره ایزار مربوطه آن نیز شامل میباشد و ابعاد و سایر خصوصیات آن باید از روی تفشه و سلله کاری تعیین گردد.	نهیه و نصب دروازه فلزی برای ورودی اصلی میباشد:	ساخت و تهیه دروازه فلزی برای ورودی اصلی میباشد: توضیحات: دروازه بزرگ فلزی که شامل دست گیر، قفل، جبران و غیره ایزار مربوطه آن نیز شامل میباشد و ابعاد و سایر خصوصیات آن باید از روی تفشه و سلله کاری تعیین گردد.	نهیه و نصب دروازه فلزی برای ورودی اصلی میباشد:	ساخت و تهیه دروازه فلزی برای ورودی اصلی میباشد: توضیحات: دروازه بزرگ فلزی که شامل دست گیر، قفل، جبران و غیره ایزار مربوطه آن نیز شامل میباشد و ابعاد و سایر خصوصیات آن باید از روی تفشه و سلله کاری تعیین گردد.
3.84	1.00	3.84	m2	1	10.25	0.12	
		7.50	2.50	3.00	273.19		
		1.00		pc5	1.00		
		15.00		m	15		
		30.00		m	30		
		4.00		pc5	4		
		3.00		pc5	3		
		4.00		pc5	4		

نهیه و نصب دروازه فلزی برای ورودی اصلی میباشد:	جهل (Crush aggregate) برای حملی ساخت:	نهیه و نصب دروازه فلزی برای ورودی اصلی میباشد:	جهل (Crush aggregate) برای حملی ساخت:	نهیه و نصب دروازه فلزی برای ورودی اصلی میباشد:	جهل (Crush aggregate) برای حملی ساخت:	نهیه و نصب دروازه فلزی برای ورودی اصلی میباشد:	جهل (Crush aggregate) برای حملی ساخت:
3.84	1.00	3.84	m2	1	10.25	0.12	273.19
		7.50	2.50	3.00	273.19		1.00
		1.00		pc5	1.00		15.00
		15.00		m	15		30.00
		30.00		m	30		4.00
		4.00		pc5	4		3.00
		3.00		pc5	3		4.00

کننده های مربوطه، فیوز بالکس باید داخل شلزروپا اطلق جنر انور نصب گردد.

مواد مورد

pcs | 1

1.00

