



امارت اسلامی افغانستان  
شرکت مخابراتی افغان تیلی کام



د افغانستان اسلامی امارت  
د افغان تیلی کام مخابراتی شرکت



د افغان تیلی کام مخابراتی شرکت لوی ریاست  
د مالی او اداری معاونیت  
د تدارکاتو امریت  
د پیرودلولو وی مدیریت  
د اجناسو او خدماتو پیرودلو مدیریت

موضوع: د کنفرانس لایت چغان غر منطقه کښی د 503 سایت نو چوریندې

شماره درخواست نرخده: { 3494 }  
تاریخ صدور درخواست نرخده: { 1444/11/14 }

جنس فوق ضرورت : ریاست عملیاتی بیسیم (آمریت RF&BSS)

تاریخ ترتیب استعلام : ( 1444 / 11 / 14 )

- (1) اداره {نام اداره تدارکاتی را درج کنید} تخصیص بودجه لازم برای تدارک اجنبى/ خدمات غیر مشورتی مندرج این درخواست را دارد.
  - (2) آفر سربته شما الی {تاریخ و وقت را درج کنید} یا قبل از آن به دفتر {مدیریت خریداری امریت تهیه و تدارکات شرکت افغان تیلیکام } تسليم داده شود.
  - (3) آفر ها ئیکه بعد از میعاد تسليمی ارائه گردد، بدون اینکه بازشود مسترد می گردد. پاکت حاوی آفر باید به صورت واضح عبارت نرخ برای {نام اجنبى/ خدمات غیر مشورتی را درج کنید} نشانی شده باشد.
  - (4) آفر ارائه شده در آفرها باید الی مدت (30) روز تقویمی سر از تاریخ ختم میعاد تسليمی آفرها اعتبار داشته باشد.
  - (5) در صورت تغیر در مقدار نیازمندی، اداره می تواند مقدار نیازمندی تقاضا شده را الی (25) فيصد زیاد و یا کم نماید، مشروط به اینکه قیمت مجموعی آن از حدود صلاحیت پولی برای درخواست نرخ گیری تجاوز ننماید.
  - (6) ترجیح داخلی مطابق حکم چهارم طرز العمل تدارکات قابل اجرا است. {مورود ترجیح داخلی و فيصدی آنرا درج نمائید}.
  - (7) آفر گشائی در محضر عام حتمی نبوده و فرمایش دهنده مکلف به قبول نازلترين نرخ نمی باشد. در صورت رد هر یک یا تمام آفرها فرمایش دهنده کدام مسؤولیت در قبال داوطلب تهیه/ارائه کننده ندارد.
  - (8) آفر دهنده اسناد ذیل را با آفر خویش ضمیمه می نماید:
    - 1 جواز تجاری/ فعالیت/کار قابل اعتبار؛
    - 2 نمبر تشخیصیه مالیه؛
    - 3 اجازه نامه تولید کننده (در صورت لزوم).
    - 4
  - (9) سنده نرخ گیری تکمیل و توسط شخص با صلاحیت یا نماینده تهیه/ ارائه کننده در هر صفحه مهر امضاء شده باشد.
- نام کارمند صادر کننده درخواست نرخ گیری:

امضاء هیئت

امضاء هیئت

امضاء هیئت

### جدول اقلام و قیمت ها

شماره	اسم و تشریح با مشخصات تخصصی اقلام	واحد	مقدار	قیمت فی واحد به افغانی	قیمت مجموعی به افغانی
1	اعمار احاطه سایت (KNR503) واقع مرکز ولایت کنر منطقه چغان غر (Cheghan Gher) همراه با گارد روم و تشناب مطابق مشخصات ضمیمه	PCS	1		
2	اعمار یک سلب جنراتور همراه با سایبان در سایت، (KNR503) واقع مرکز کنر منطقه چغان غر (Cheghan gher) مطابق مشخصات ضمیمه	PCS	1		
3	اعمار یک سلب بطری بانک BTS همراه با سایبان آن در سایت (KNR503) مطابق مشخصات ضمیمه	PCS	1		
4	اعمار فاوندیشن سولر سیستم در سایتهای (KNR503) مطابق مشخصات ضمیمه	PCS	1		
5	انتقال تاور از گدام مهتاب قلعه و تهیه نت و بولت و نصب تاور متنکره 30 متره گرینفیلد همراه با فاوندیشن در سایت (KNR503) مطابق مشخصات ضمیمه	PCS	1		

نوت: باز دید ساحه لازمی میباشد.

مجموع قیمت به ارقام بشمول مالیات: عدد

مجموع قیمت به حروف بشمول مالیات:

مجموع مبلغ مالیات به ارقام و حروف:

مجموع قیمت به ارقام بدون مالیات: عدد (قابل پرداخت)

مجموع قیمت به حروف بدون مالیات (قابل پرداخت)

مدت ضمانت (ورانتی / گرنٹی) بعد از تاریخ اكمال:

مشخصات ضم پیشنهاد می باشد:

یاداشت : هرگاه شرکت میخواهد انصراف کند باید از تاریخ استعلام نرخگیری الی دو یوم انصراف خود را بطور رسمی ارایه نماید.

### مشخصات تخصصی اجنبی

مشخصات	اقلام	شماره

مشخصات	اقلام	شاره
مهر تهیه/ارائه کننده	اسم شخص یا نماینده با صلاحیت تهیه/ارائه کننده: امضای شخص یا نماینده تهیه/ارائه کننده: تاریخ: شماره تلفون حتمی:	اسم تهیه/ارائه کننده:

یادداشت: فرمایش گیرنده کاپی رهنمود، ساخت و مدل، بروشور و یا فهرست تجهیزات یا خدماتی را که اکمال می نماید ضمیمه نماید. معلومات فوق جهت ارزیابی مؤثر آفرها استفاده می گردد.

### شرایط تدارک و پرداخت

شرایط ذیل صرف با موافقه تحریری فرمایش دهنده قابل تغییر می باشد.

(1) تهیه کننده مکلف به پرداخت تأمینات و تضمینات می باشد ، تأمینات از سر جمع پول 5 الی 15 فیصد اخذ میگردد و بعد از تکمیل و رانتی به اکانت شرکت انتقال میگردد.

(2) بعد از اکمال خدمات غیر مشورتی/تهیه اجناس، تهیه/ارائه کننده باید نسخه اصلی و (2) کاپی بل (Invoice) را به فرمایش دهنده تسليم نماید؛

(3) پرداخت توسط فرمایش دهنده، طی مدت (30) روز کاری در مقابل مقدار واقعی اجناس/خدمات غیر مشورتی تهیه شده صورت می گیرد.

(4) فرمایش دهنده میتواند در حالات ذیل با ارسال اطلاعیه کتبی به تهیه/ارائه کننده، امر خریداری را کاملاً یا فسماً فسخ نماید:

1- تهیه/ارائه کننده موفق به تحويل بخش یا تمام اجناس درظرف مدت معینه در امر خریداری نشود؛

2- تهیه /ارائه کننده موفق به اجرای مکلفیت های دیگر تحت امر خریداری نشود.

3- هرگاه در اجناس اکمال شده یا خدمات ارائه شده نواقص و یا کاستی ها مشاهده گردد، تهیه/ارائه کننده مکلف به رفع نواقص و کاستی ها در مدت (3) روز کاری بعد از دریافت اطلاعیه در مورد می باشد، در غیر آن فرمایش دهنده می تواند امر خریداری را فسخ نماید.

4- هرگاه تهیه/ارائه کننده، در جریان داوطلبی و یا حین اجرای وظایف محوله تحت امر خریداری اقدام به فساد و تقلب نموده باشد.

(5) هرگاه در درخواست نرخ گیری میعاد ضمانت (وارتی/ گرنتی) تصریح گردیده باشد، تهیه/ارائه کننده مکلف به تعویض در طول مدت معینه می باشد.

### اصلاح اشتباهات محاسبوی

(1) اشتباهات محاسبوی طور ذیل تصحیح می گردد:

- 1- در صورت تفاوت میان مبلغ به ارقام و حروف، مبلغ به حروف قابل اعتبار می باشد؛
- 2- در صورتیکه تفاوت میان قیمت فی واحد و قیمت مجموعی وجود داشته باشد، قیمت فی واحد برای ارزیابی قیمت ها و ترتیب امر خریداری قابل اعتبار می باشد؛
- 3- در صورت موجودیت نفاوت میان نرخ فی واحد و قیمت مجموعی (حاصل ضرب مقدار در نرخ فی واحد)، نرخ فی واحد قابل اعتبار می باشد، هرگاه از نظر فرمایش دهنده اشتباہ در نقاط اعشاری در قیمت فی واحد برجسته باشد، در این صورت قیمت مجموعی اقلام طوریکه نرخ داده شده است قابل اعتبار بوده و قیمت فی واحد باید اصلاح شود.
- 4- فرمایش دهنده مطابق مندرجات فوق اشتباہات محاسبوی را اصلاح و بعد از اخذ موافقه کننده داوطلب در قیمت مجموعی آفر محاسبه می نماید.
- 5- داوطلب مکلف به پذیرش اشتباہات محاسبوی در آفر خویش می باشد. در صورت عدم پذیرش اشتباہات محاسبوی توسط داوطلب، آفر وی رد می گردد.



REVISION RECORD  
NO: 1 DATE: DE  
1

## LEGEND:



PROJECT TITLE / NO:  
GRM STC

DRAWING TITLE:  
S1441

DRAWN BY:  
Project Implementation Des.

CHECKED BY:  
Project Implementation Des.

APPROVED BY:  
Project Implementation Des.

SCALE: 1:100 @ A3


ACTUAL DATE: D1

ISSUE DATE:

OWNER:

Sistem Telekom  
اصلہ

1500





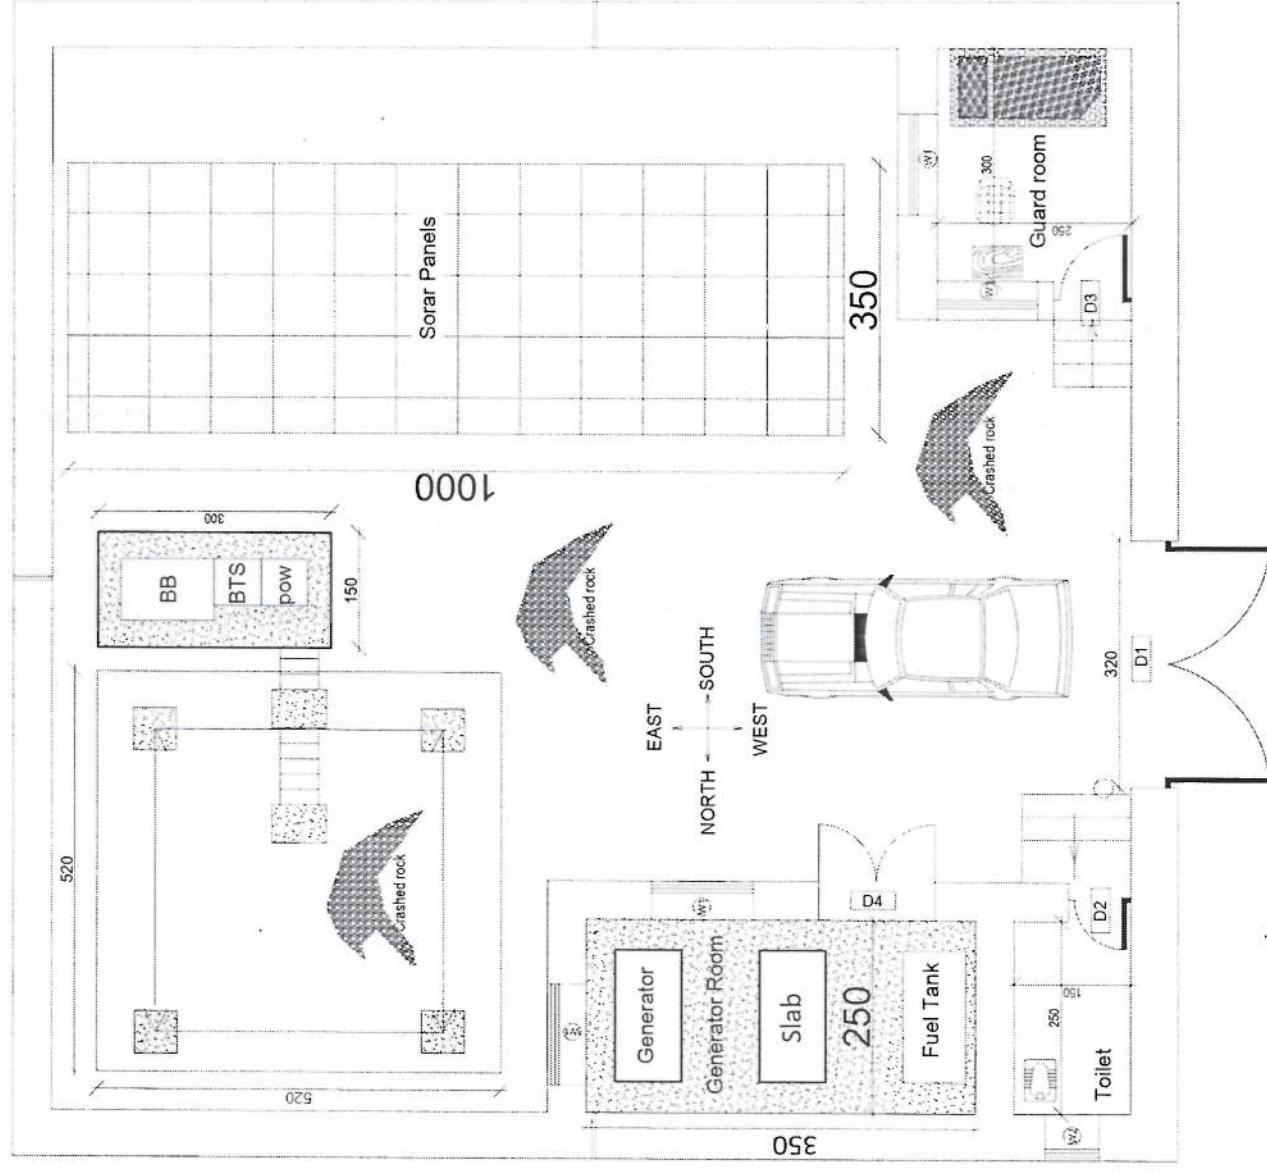


1500

## REVISION RECORD

سندھ بھارت  
REV N0. 4/2014 DATE DE  
2014-07-24

## LEGEND:

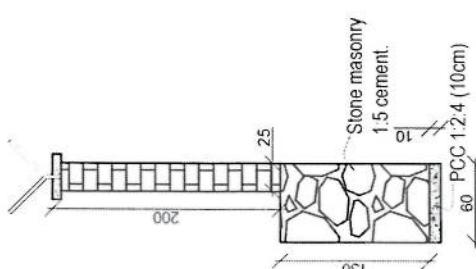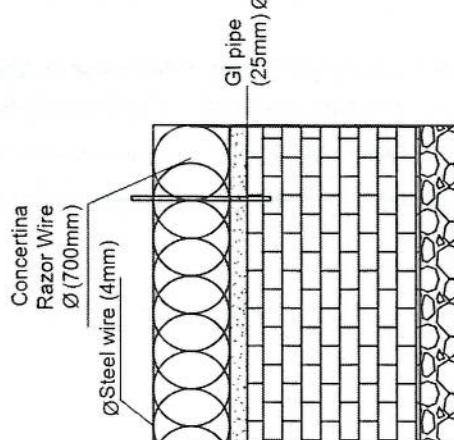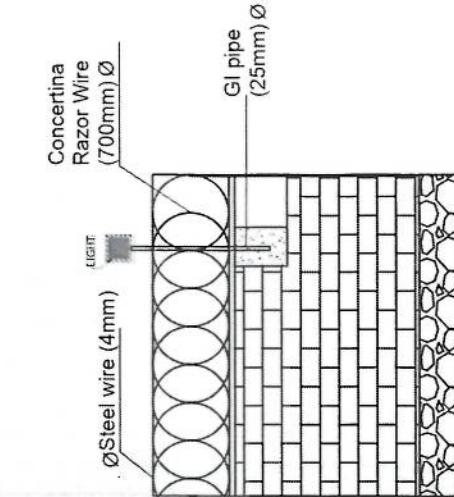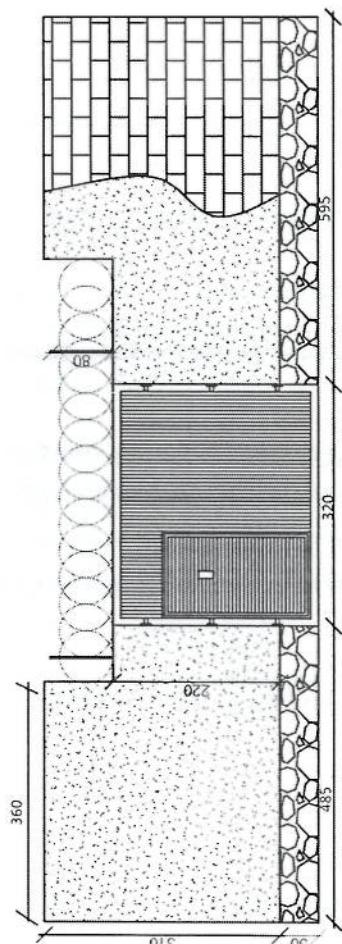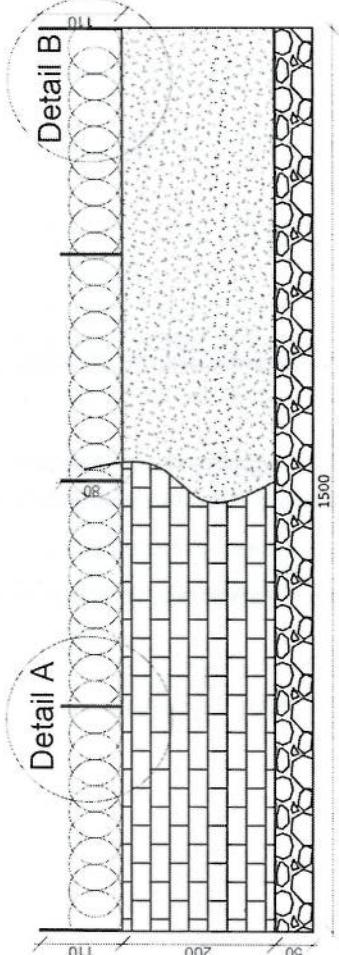**Detail B****Detail A**

## PROJECT TITLE / NO:

GSM STES

## DRAWING TITLE:

GSM STES

## DRAWN BY:

Project Implementation Dept

## CHECKED BY:

Project Implementation Dept

## APPROVED BY:

Project Implementation Dept

## SCALE:

1:100 @ A3

## ACTUAL DATE:

05

## ISSUE DATE:




.....

## OWNER:

Salem Tencore  
Salem Tencore  
Salem Tencore  
Salem Tencore

REVISION RECORD  
سُنْدَادِ تَحْوِيلَات  
REVISI観  
NO. سُنْدَادِ تَحْوِيلَات  
1

LEGEND:

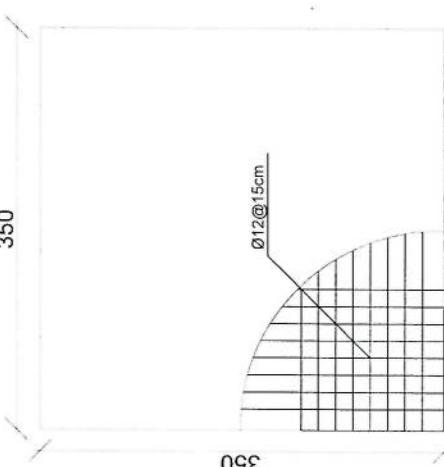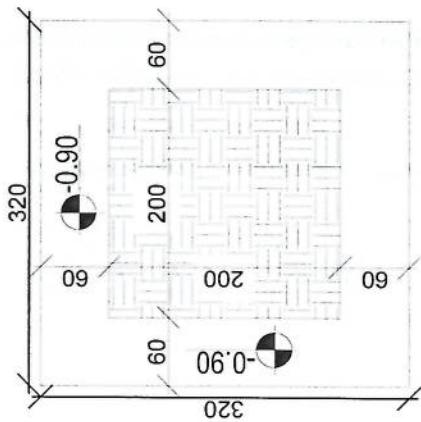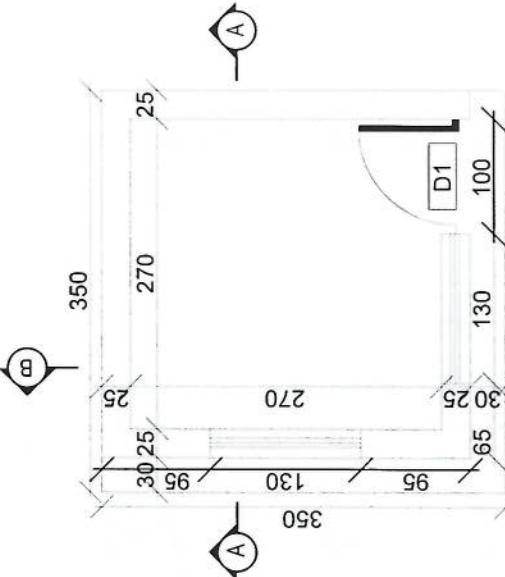

### rebar details of GR roof

### Excavation of Foundation

PROJECT TITLE / NO:

OSA SITES

سُنْدَادِ تَحْوِيلَات

Project Implementation Det

DRAWING TITLE:

DRAWING TITLE:  
SITES

CHECKED BY:

Project Implementation Det

APPROVED BY:

Project Implementation Det

SCALE:

1:100 @ A3

ACTUAL DATE:


DF

ISSUE DATE:


OWNER:

Salem Telecom  
سَلَمٌ تِلْكُوم

### Guard room

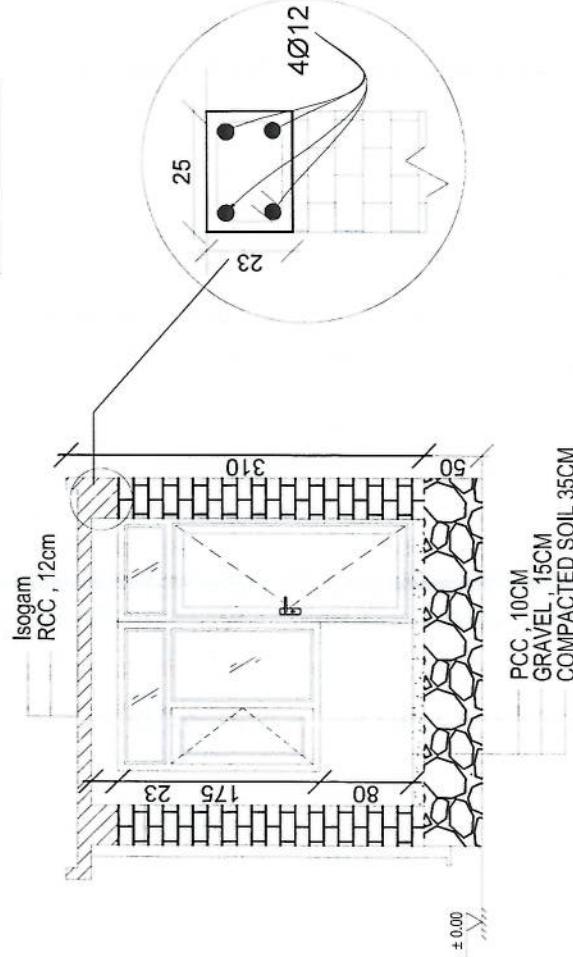


### Section AA

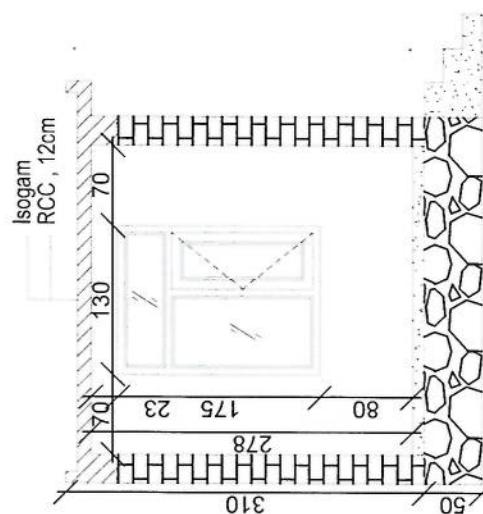


### Section BB

REVISION RECORD  
سُمَّا تَرْجِعُ إِلَيْهِ  
REVISIION DATE DE  
NO. سُمَّا تَرْجِعُ إِلَيْهِ  
سُمَّا تَرْجِعُ إِلَيْهِ  
1


LEGEND:

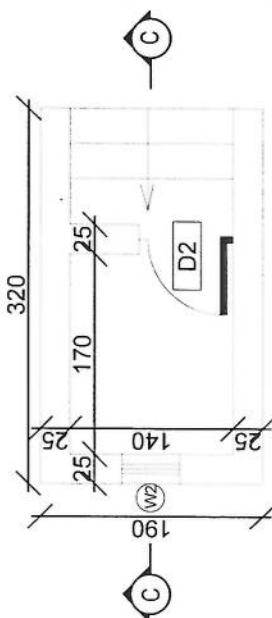

Toilet

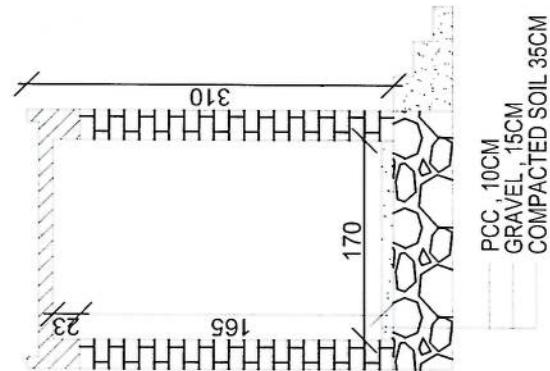

Section CC

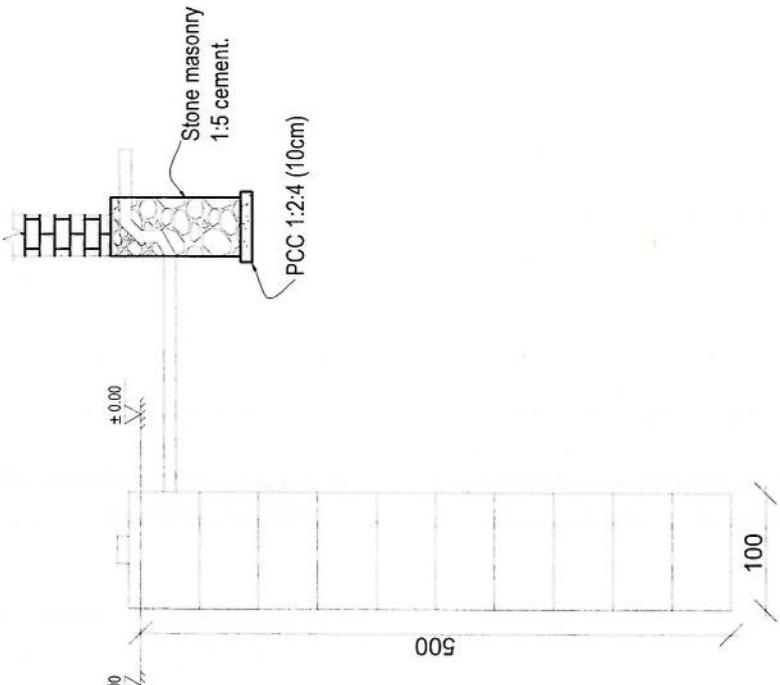

Well for toilet




PROJECT TITLE / NO:  
GSM SITES  
سُمَّا تَرْجِعُ إِلَيْهِ  
DRAWING TITLE:  
Project Implementation Det  
سُمَّا تَرْجِعُ إِلَيْهِ

DRAWN BY:  
Project Implementation Det  
سُمَّا تَرْجِعُ إِلَيْهِ  
CHECKED BY:  
Project Implementation Det  
سُمَّا تَرْجِعُ إِلَيْهِ

APPROVED BY:  
Project Implementation Det  
سُمَّا تَرْجِعُ إِلَيْهِ  
SCALE: 1:100 @ A3  
ACTUAL DATE: DF  
ISSUE DATE:  
OWNER:

REVISION RECORD  
سندت - تغیرات  
REVISION DATE DE  
NO تاریخ  
پردازش  
1

## LEGEND:

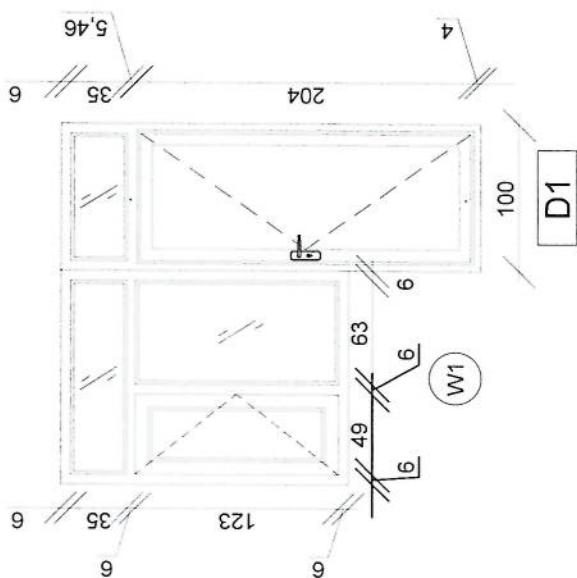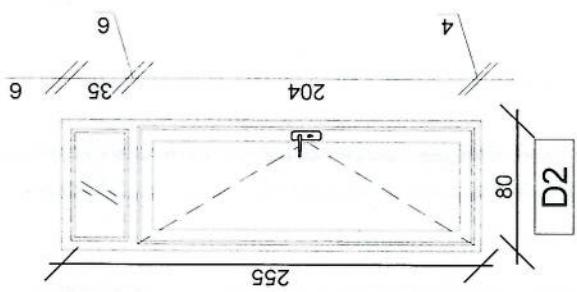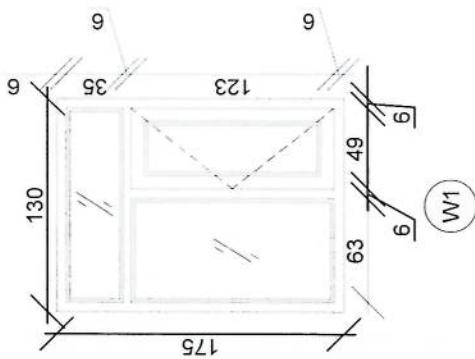

PROJECT TITLE / NO:

GSN SITES




سندت - تغیرات

DRAWING TITLE:

(SNT-1)

DRAWN BY:  
Project Implementation DesCHECKED BY:  
Project Implementation DesAPPROVED BY:  
Project Implementation DesSCALE: 1:100 @ A3  
ACTUAL DATE: DF  
ISSUE DATE:

OWNER:

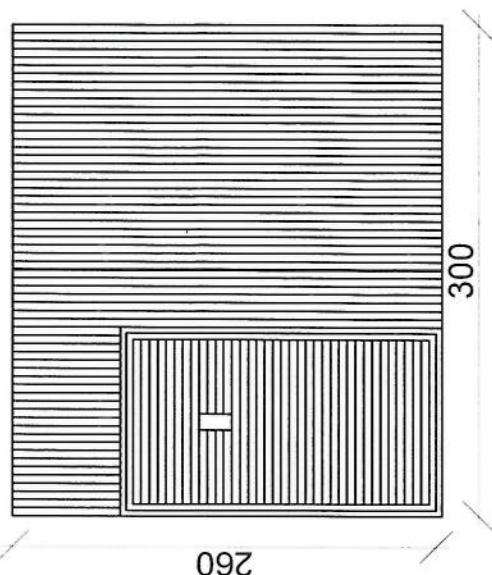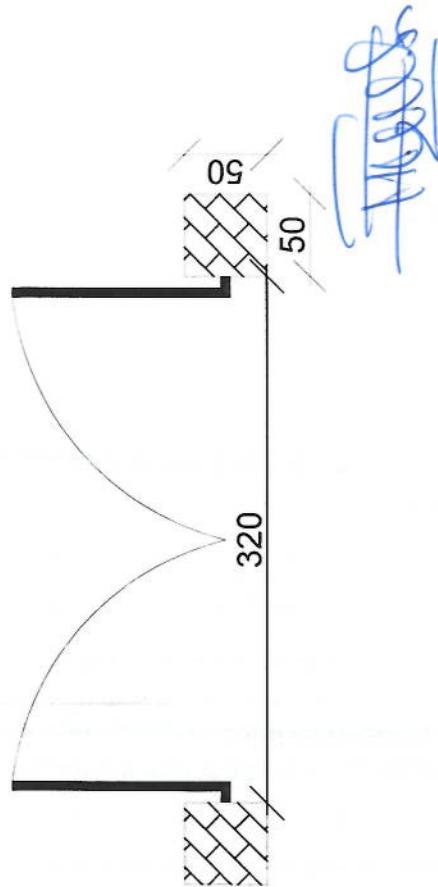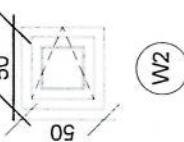salman telecommunication  
سالمان تلکامونیکیوشن



REVISION RECORD  
 REV NO: 1 DATE: DE  
 س.ع.ا.م.د. س.ع.ا.م.د.  
 1

LEGEND:



Notes:

1. The foundation is adopts reinforced concrete, the concrete is M20; (M20:compressive strength is 20N/mm<sup>2</sup>); the foundation lays on a 10cm thick crush stone pad;
2. Ø12: mild steel,rebars strength 210N/mm<sup>2</sup>
3. minimum concrete cover for rebar is 3.5cm,
4. All units are in cm
5. All edges of the Slab should be curve

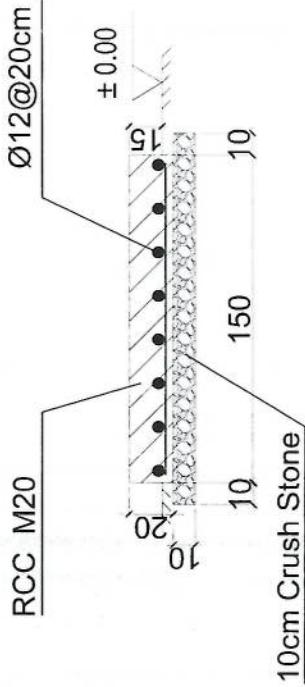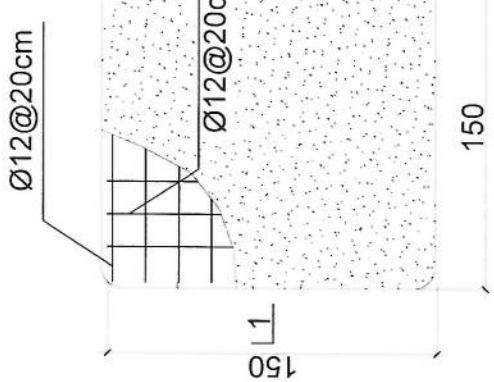

PROJECT TITLE / NO.: GSM SITES

SCALE: 1:100 @ A3

DRAWING TITLE: 1-1

ACTUAL DATE: DF

CHECKED BY: Project Implementation Dev

ISSUE DATE:

APPROVED BY: Project Implementation Dev

OWNER:


System Telecom  
سلالم

1-1 section


## Outdoor BTS Foundation

REVISION RECORD  
سُنْدَادِ تَحْوِيلَاتِ تَعْدِيد  
REVISON DATE DE  
NO. سُنْدَادِ تَحْوِيلَاتِ تَعْدِيد  
سُنْدَادِ تَحْوِيلَاتِ تَعْدِيد  
1

LEGEND:

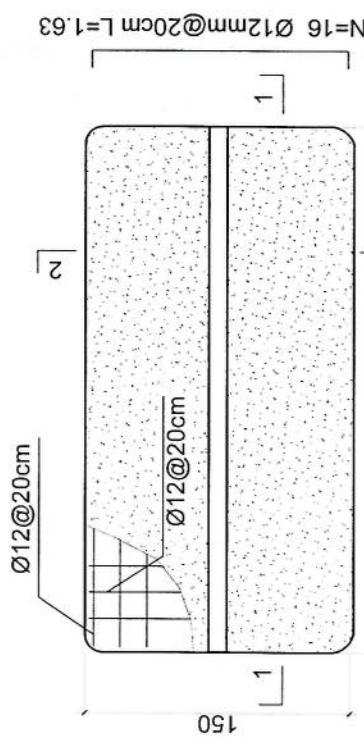

Notes:  
 1. The foundation is adopts reinforced concrete,  
 the concrete is M20; (M20:compressive strength is 20N/mm<sup>2</sup>);  
 the foundation lays on a 10cm thick crush stone pad;  
 2. Ø12: mild steel,rebars strength 210N/mm<sup>2</sup>  
 3. minimum concrete cover for rebar is 3.5cm,  
 4. All units are in cm  
 5.All edges of the Slab should be curve

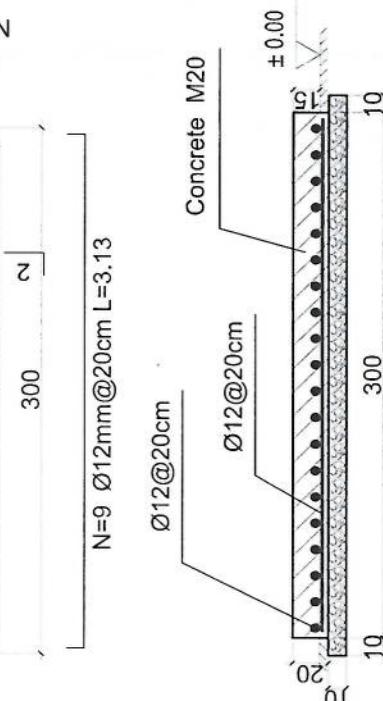

1-1 section

Outdoor BTS Foundation

APPROVED BY:  
Project Implementation Det

SCALE:  
1:100 @ A3


ACTUAL DATE: 05

ISSUE DATE:

OWNER:

REVISION RECORD  
No: 1  
DATE: DE  
REV NO: 1  
SARAJEVO, BOSNIA AND HERZEGOVINA

$\emptyset 12 @ 20\text{cm}$

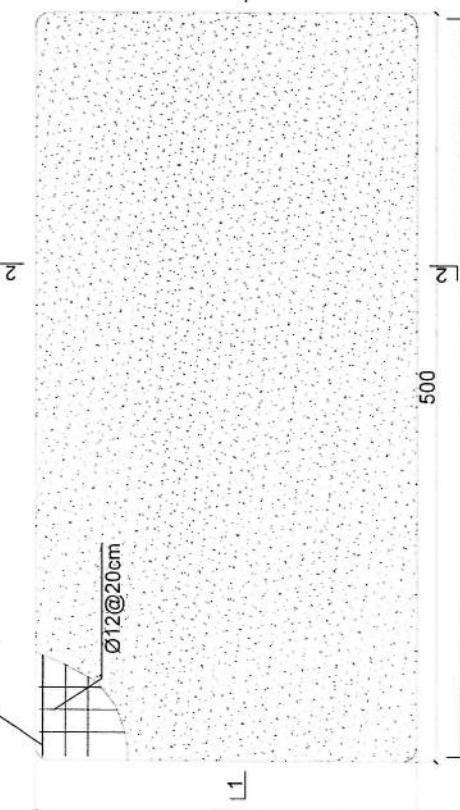

N=26  $\emptyset 12\text{mm} @ 20\text{cm}$  L=2.63


Notes:

1. The foundation is adopts reinforced concrete, the concrete is C20; (C20:compressive strength is 20N/mm<sup>2</sup>); the foundation lays on a 10cm thick crush stone pad;
2. Ø12: mild steel,rebars strength 210N/mm<sup>2</sup>
3. minimum concrete cover for rebar is 3.5cm,
4. All units are in cm
- 5.All edges of the Slab should be curve

LEGEND:




PROJECT TITLE / NO:  
CSN SITES  
Drawing No.: 1-1  
Drawing Title:  
Generator Foundation

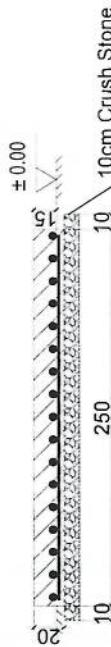

N=14  $\emptyset 12\text{mm} @ 20\text{cm}$  L=5.13

### Generator Foundation

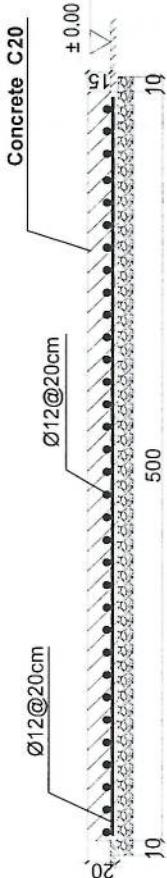

Concrete C20


DRAWN BY:  
Project Implementation Dept.  
CHECKED BY:  
Project Implementation Dept.

APPROVED BY:  
Project Implementation Dept.  
SCALE: 1:100 @ A3  
ACTUAL DATE: DF  
ISSUE DATE:  
OWNER:

Selcom Telecom  
السلوم

REVISION RECORD  
سُنْدَاتِ تَعْرِيف  
REVISION NO. ۱  
DATE ۱۰/۰۹/۲۰۱۴  
DF

LEGEND:

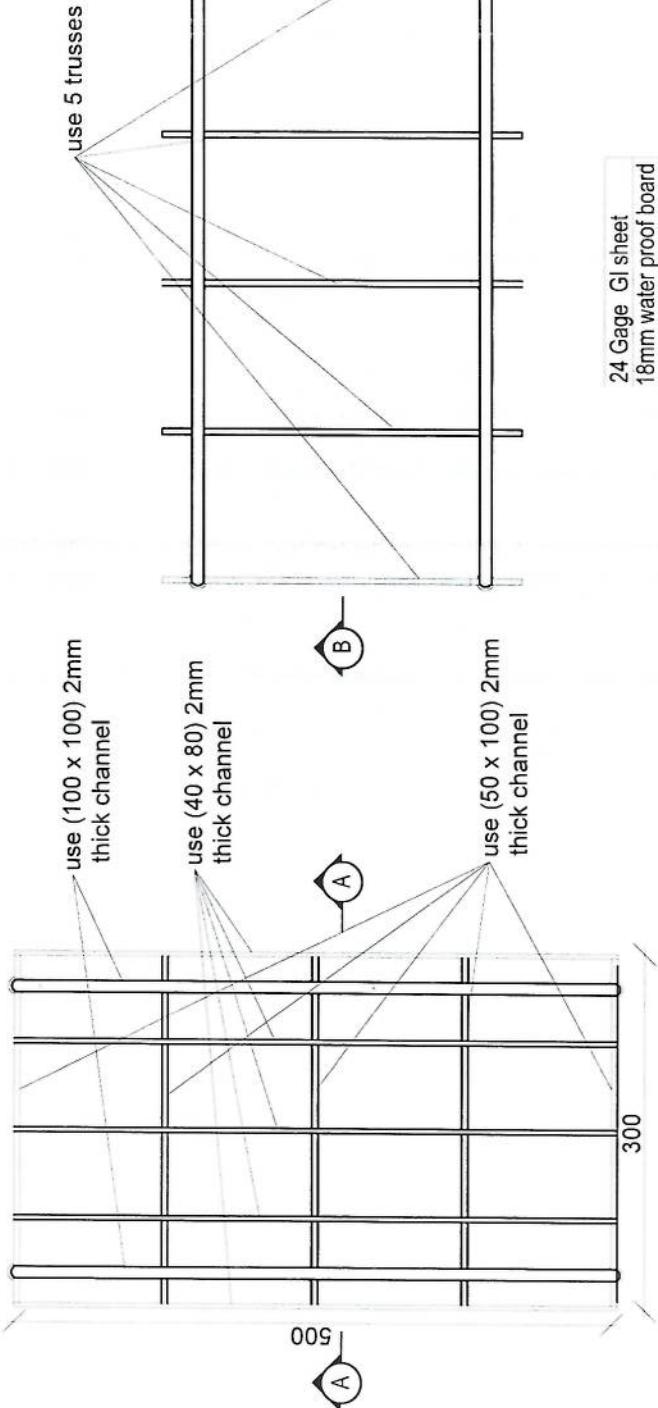

PROJECT TITLE / NO:  
GSMSITES

سُنْدَاتِ تَعْرِيف  
FCC ID: 2A3T5  
IC: 2A3T5  
44254 WHI  
132H

DRAWING TITLE:  
EPA/SC



DRAWN BY:  
Project Implementation Dev.

CHECKED BY:  
Project Implementation Dev.

APPROVED BY:  
Project Implementation Dev.

SCALE: 1:100 @ A3  
ACTUAL DATE: DF  
ISSUE DATE:  
OWNER:

Satcom Telecom  
ساتکام تلکوم  
A. E. C. H. A. Y. S.

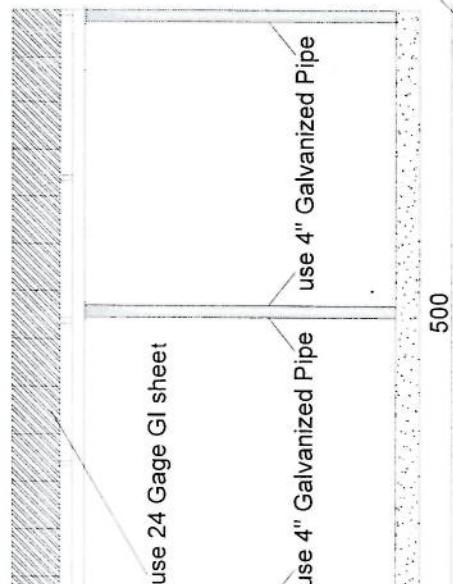
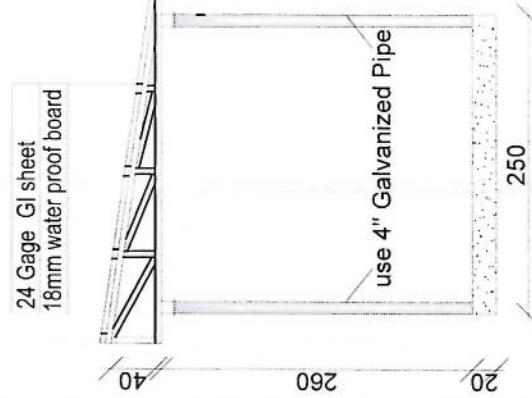


Section BB

Section AA

REVISION RECORD  
سیستم پایه نصب  
REVISON NO. ۱  
DATE ۱۴۰۰/۰۹/۰۹  
DE

LEGEND:

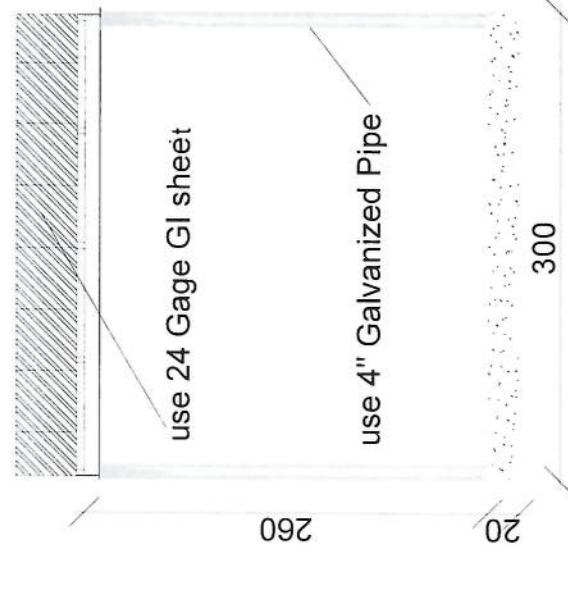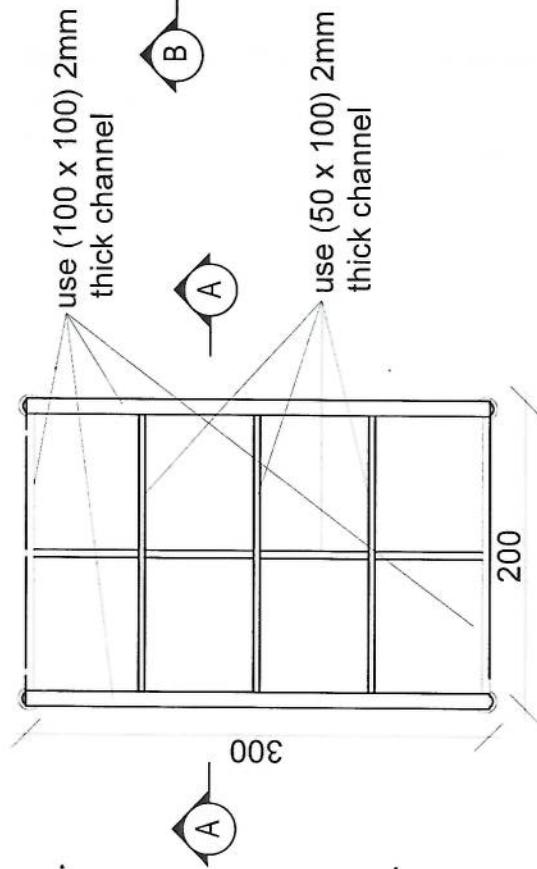

PROJECT TITLE / NO:  
GSM SITES  
سیستم پایه نصب  
DRAWING TITLE:  
E23456

DRAWN BY:  
Project Implementation Det  
CHECKED BY:  
Project Implementation Det

APPROVED BY:  
Project Implementation Det  
SCALE: 1:100 @ A3  
ACTUAL DATE: DF  
ISSUE DATE: DF  
OWNER:

Salam Telecom  
سالم تکنولوژی  
K.G.H.A. ۱/۱

Section BB



Section AA

Steel Sections Strength:	ASTM A572 - Grade 50 / EN 10025 S355JR
Bolts Strength:	8.8 ISO898-1
Bolts Tensile Ultimate Strength:	800 MPa
Bolts Tensile Yield Strength:	640 MPa
Galvanization:	Cold - galvanized, ASTM A-123 (75 microns)
Weather Proofing:	Paint coating (white and red)
Ladder and Resting Area:	Ladder to the top and resting for every tower due to the height
Structural Steel Code:	AISC 360-10


1. Greenfield : 30 متر طولی  
 2. جی 30 : 30 متر طولی  
 3. 5004 Kg : 30 متر طولی  
 4. گلوب : 30 متر طولی 160 کیلو چوبی  
 5. EN ISO 1461 : 30 متر طولی  
 6. 400mm x 25x20 : 30 متر طولی  
 7. 400mm x 25x20 : 30 متر طولی  
 8. (O) پال : 30 متر طولی  
 9. گلوب : 30 متر طولی  
 10. گلوب : 30 متر طولی

(Greenfield ) 30 متر طولی

### Foundation Bottom Reinforcement

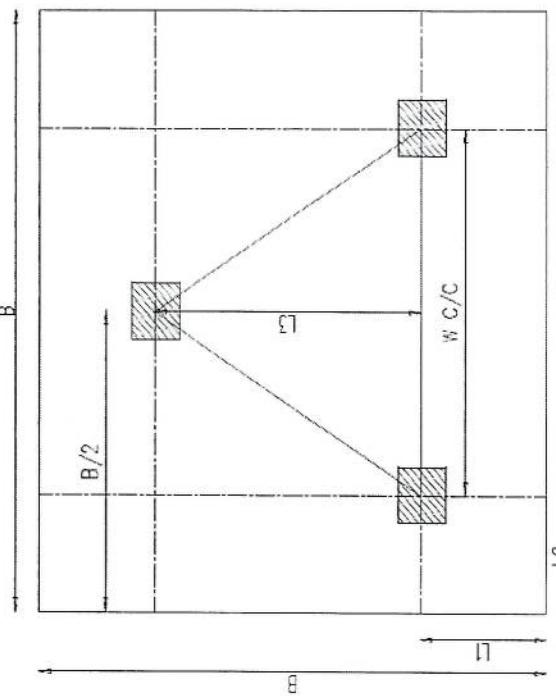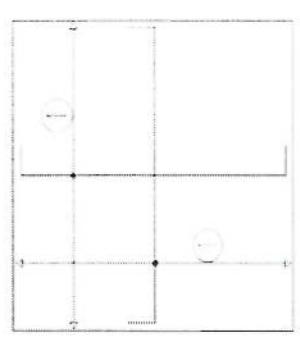

### Foundation Plan

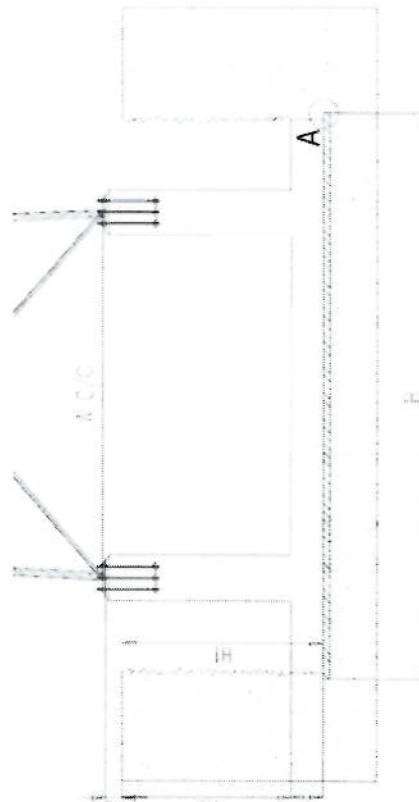


### Foundation Cross-Section



A

### Reinforcement Plan

### Anchorage Detail

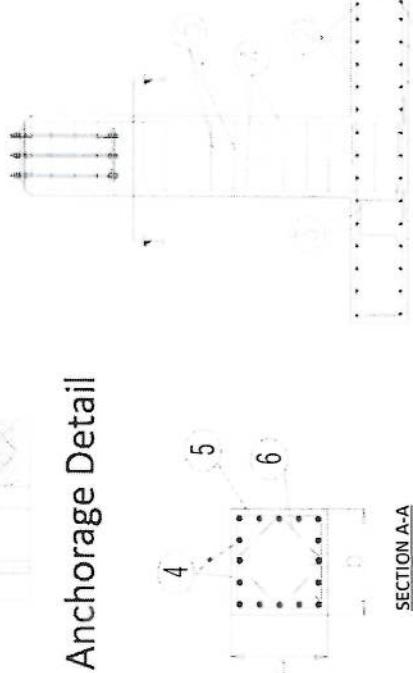

SECTION A-A


**NOTES**

1) Concrete cover will be taken as 75mm.  
Dimensions 11 and 12 are given according to the enclosed concrete, not plain concrete.  
3) The allowable bearing capacity of the soils is 100kPa  
4) Material : Concrete = C70  
                    Reinforcement = 5420

*[Handwritten signature]*

Pos No	Diameter	Detail Dimensions	a [mm]	b [mm]	s [mm]	L [mm]	Length [mm]	Number	Total Weight [kg]
1	Ø14	a b a	180	5050	5410	31 x 2	399		
2	Ø14	a b a	180	5050	5410	31 x 2	399		
3	Ø10	b a b a b	200	3000	1300	19	15		
4	Ø20	a b	320	1680	2006	64	317	1220	
5	Ø10	a b a a b a	350	50	1900	52	46		
6	Ø10	a a b b a	318	50	1373	52	44		



Exposure (m)	Reinforced Concrete (m <sup>3</sup> )	Plain Concrete (m <sup>3</sup> )	Reinforcement Weight
46.0	12.4	2.7	1220

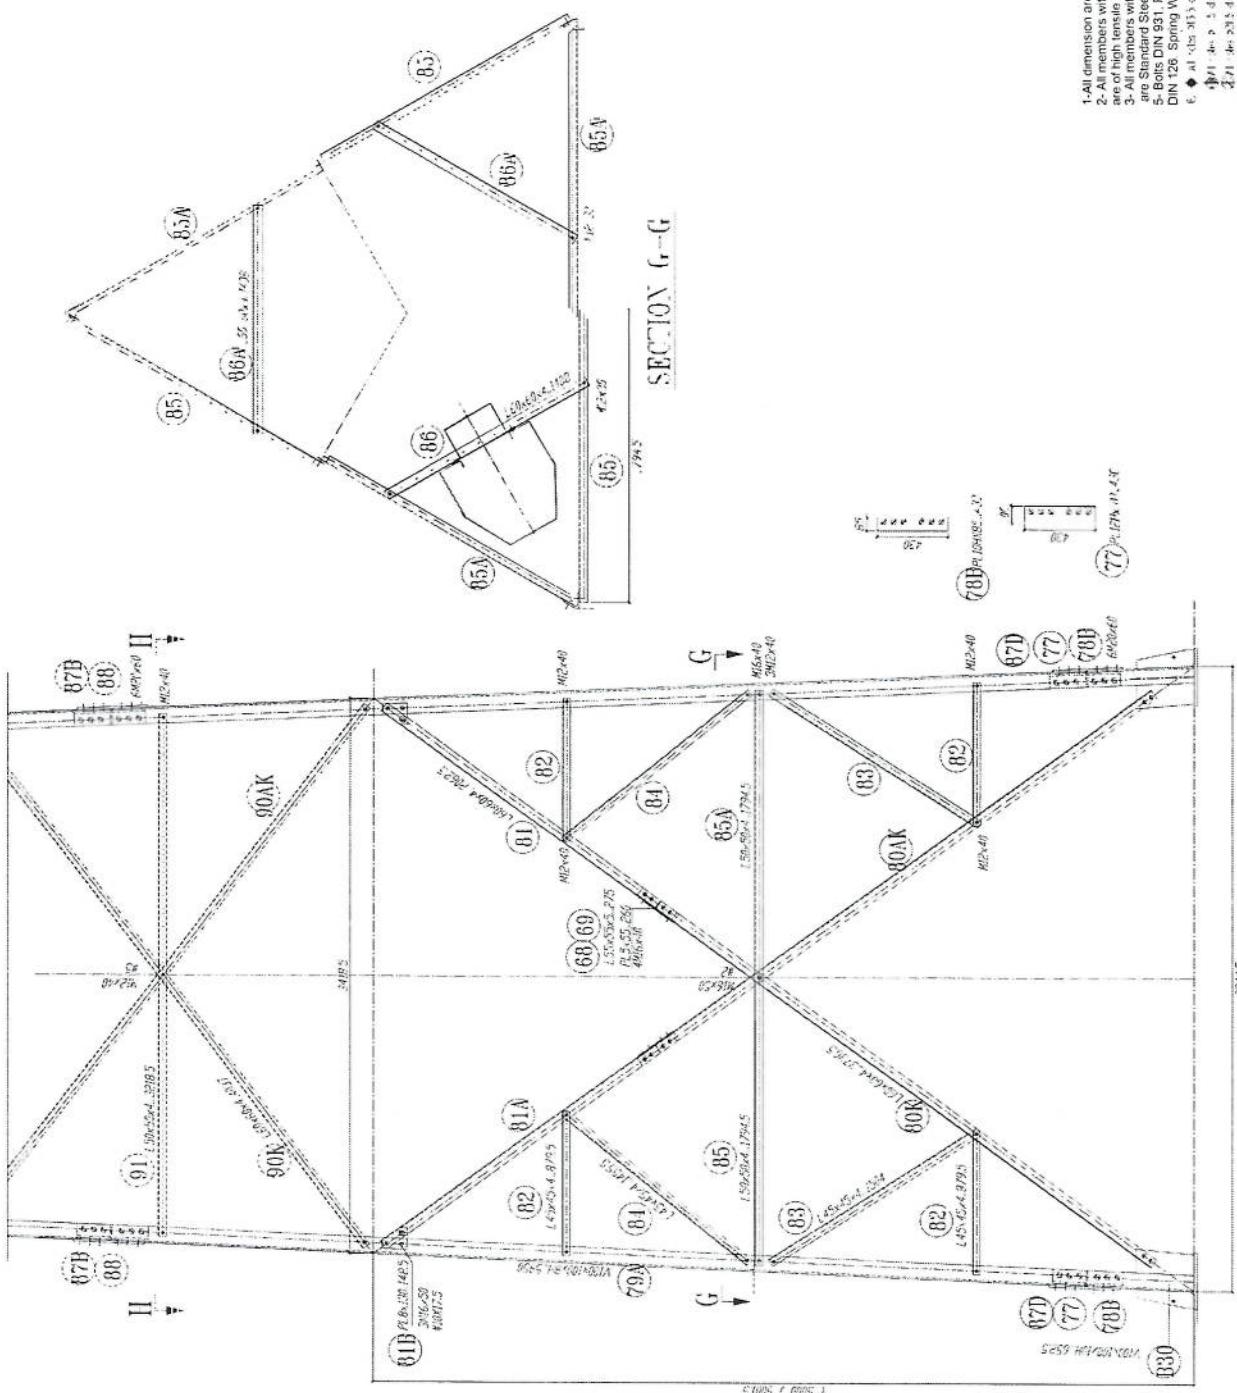

1-All dimension are in mm  
2-All members with "H" letter  
are of high tensile steel (S355 J2Q)  
3-All members without "H" letter  
are Standard Steel (S235 J2Q)  
5-Bots DIN 931, Plain Washers DIN 127  
DIN 226 Spring Washer DIN 127  
6. ♦ All bolts M10x30 5° 241-89  
7-All Bolts will be Hot-Dip Galvanized as per (ASTM-A-123)  
8-All Fasteners will be Hot-dip galvanized as per (ASTM-A-153)

*[Handwritten signature]*


B30 L 290.23.20  
B30 L 290.23.20  
B30 L 290.23.20  
B30 L 290.23.20

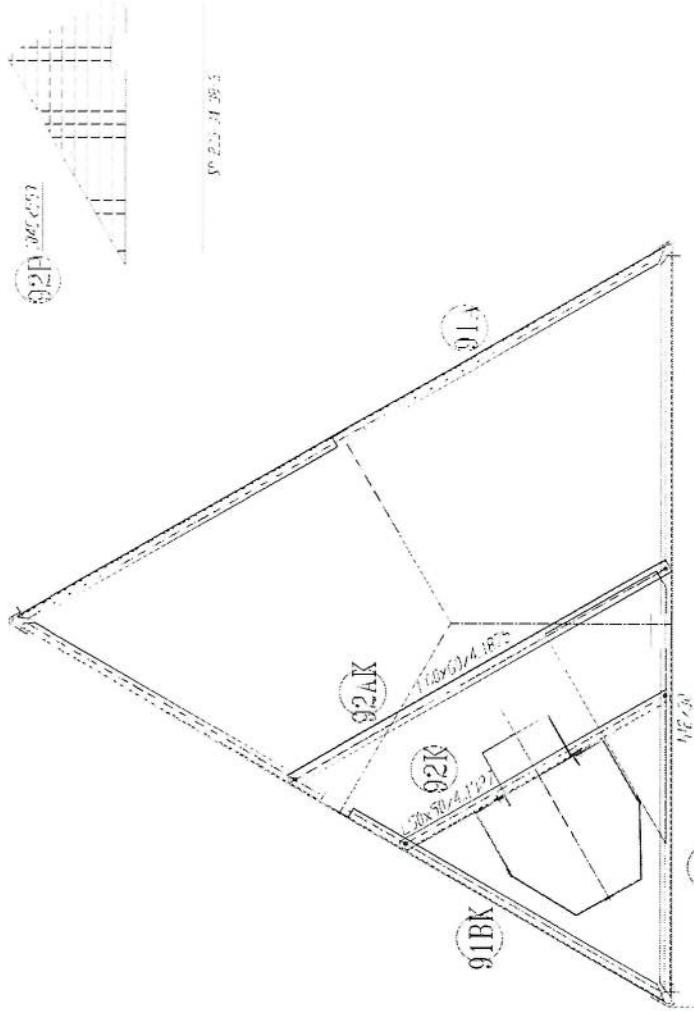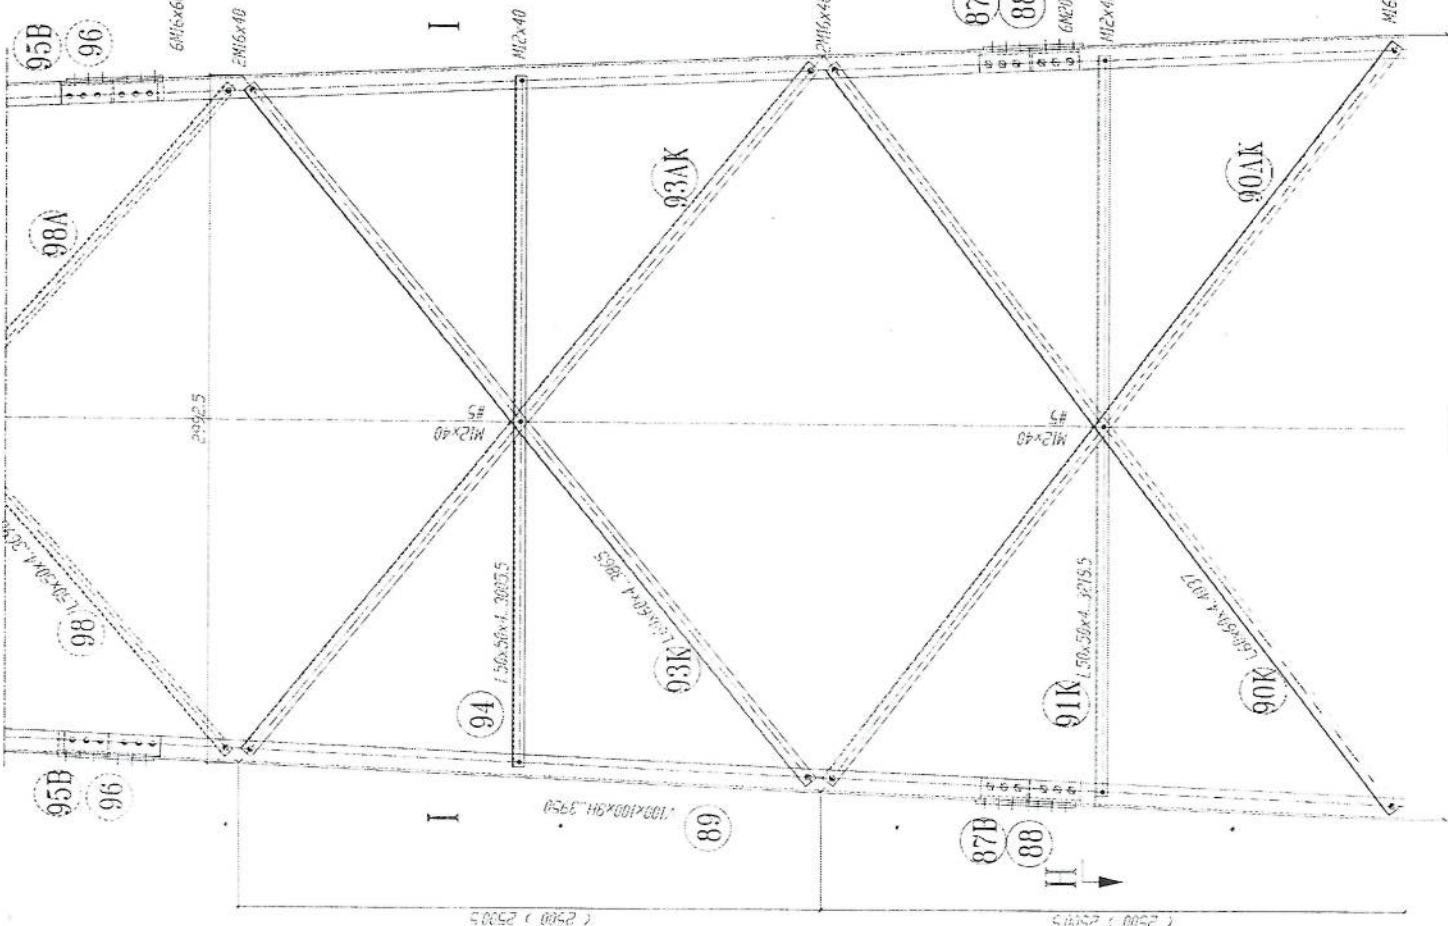



SECTION H-H  
REST PLATFORM

1-All dimensions are in mm  
2- All members with "H" letter  
are of high tensile steel (S355 JR)  
3- All members without "H" letter  
are Standard Steel (S235 ISO 8806/90)  
5- Bolts DIN 931, Plain Washers DIN 127  
DIN 126, Spring Washer DIN 127  
6- All "H" members are to be Hot DIP Galvanized as per (ASTM-A-123)  
7- All Steel member will be  
Hot-Dip Galvanized as per (ASTM-A-123)  
8- All Fasteners will be  
Hot-galvanized as per (ASTM-A-153)

*[Signature]*

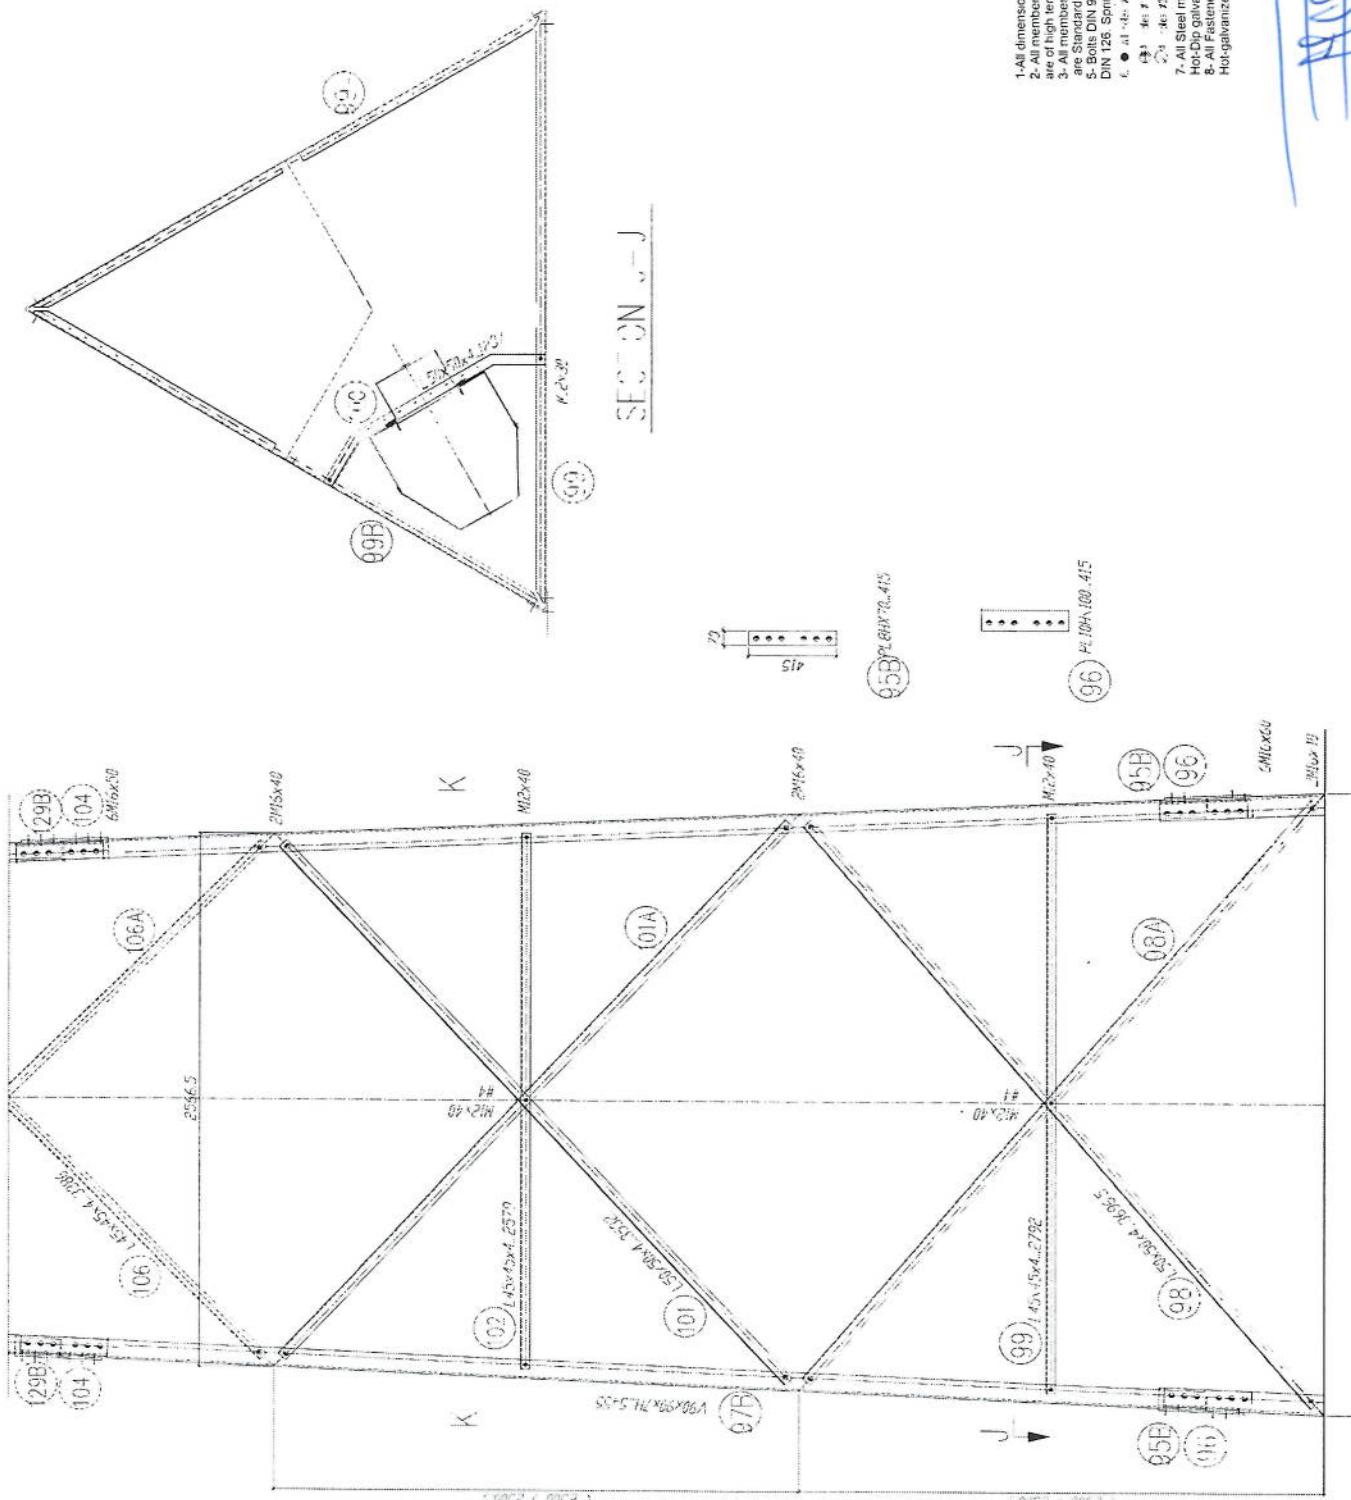

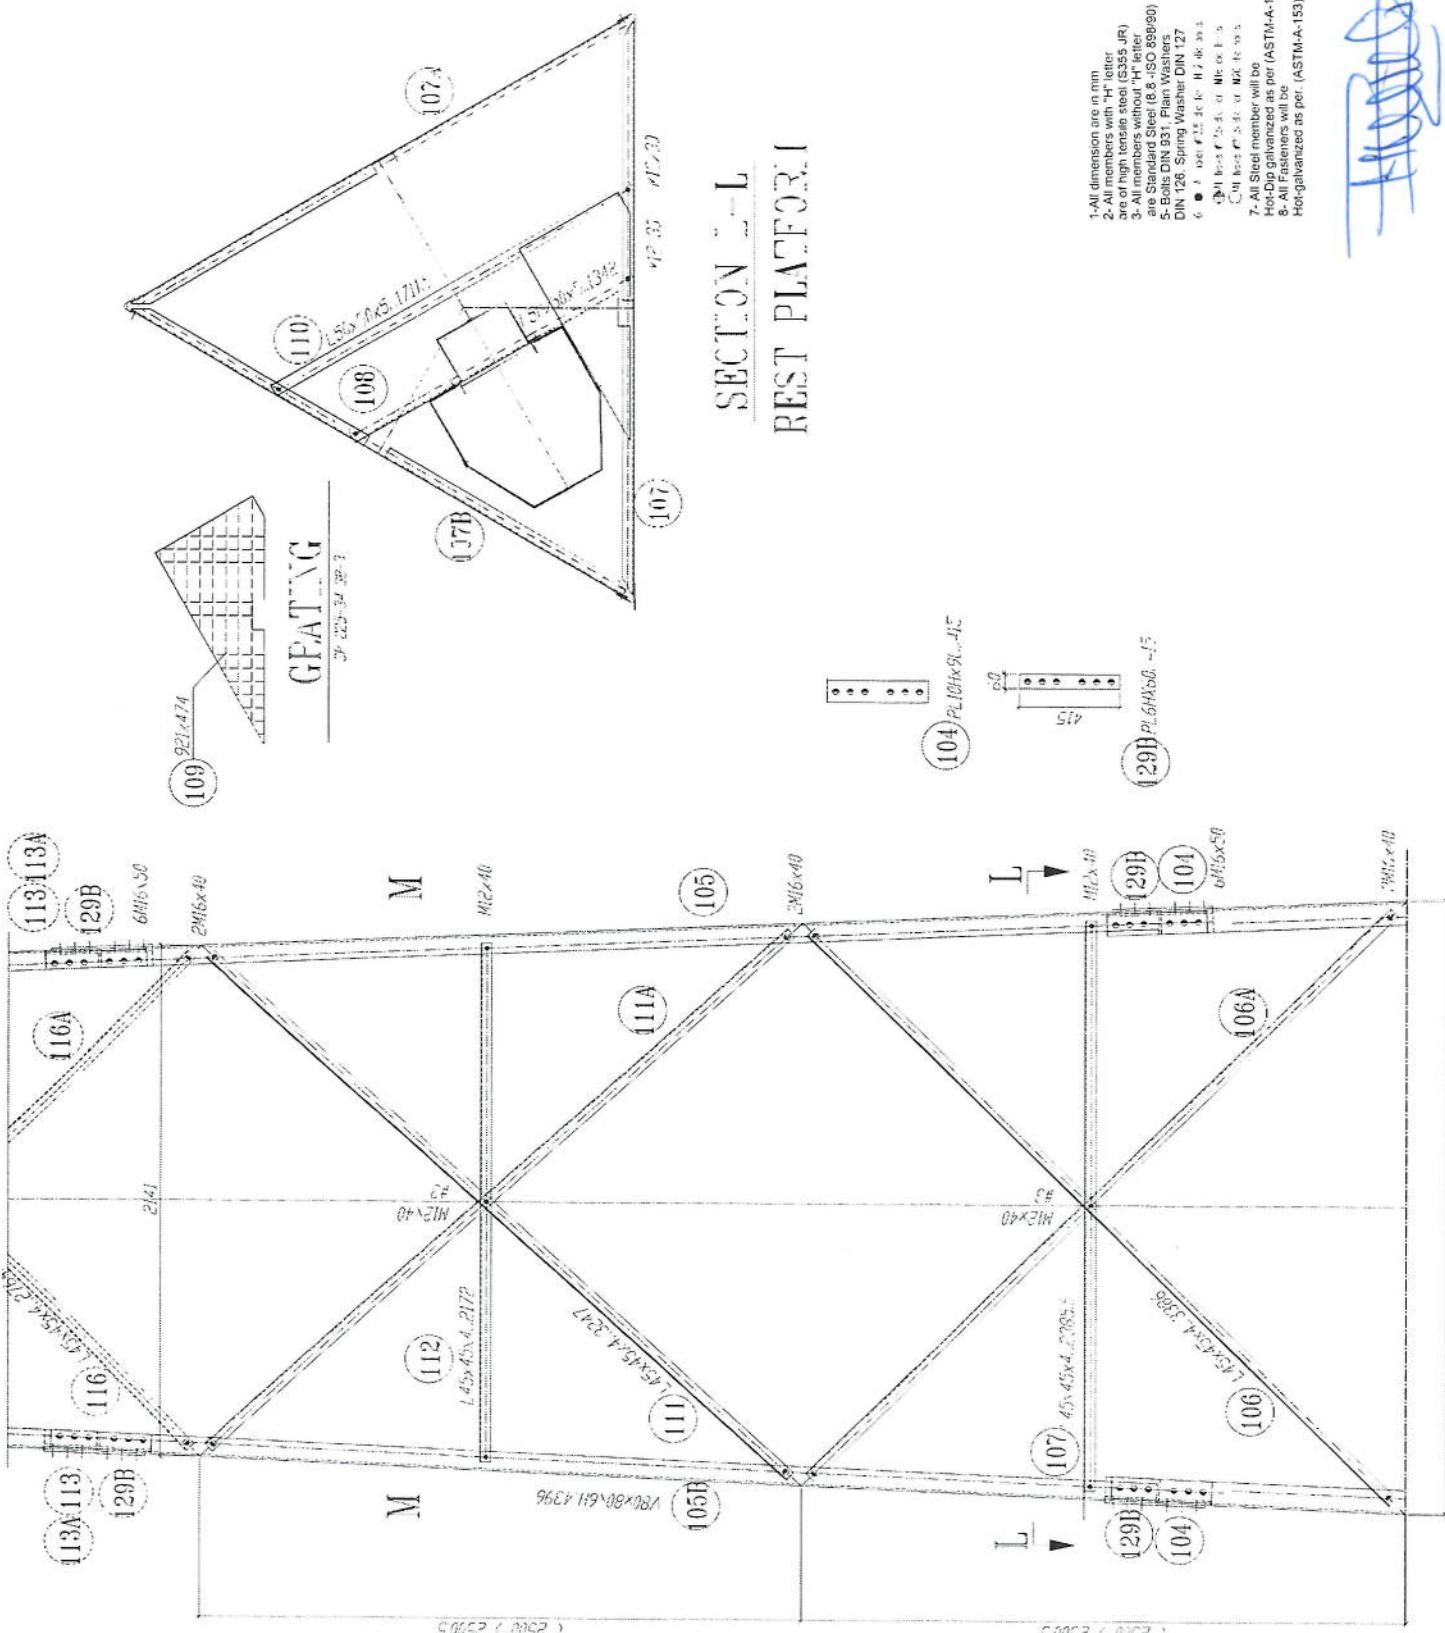






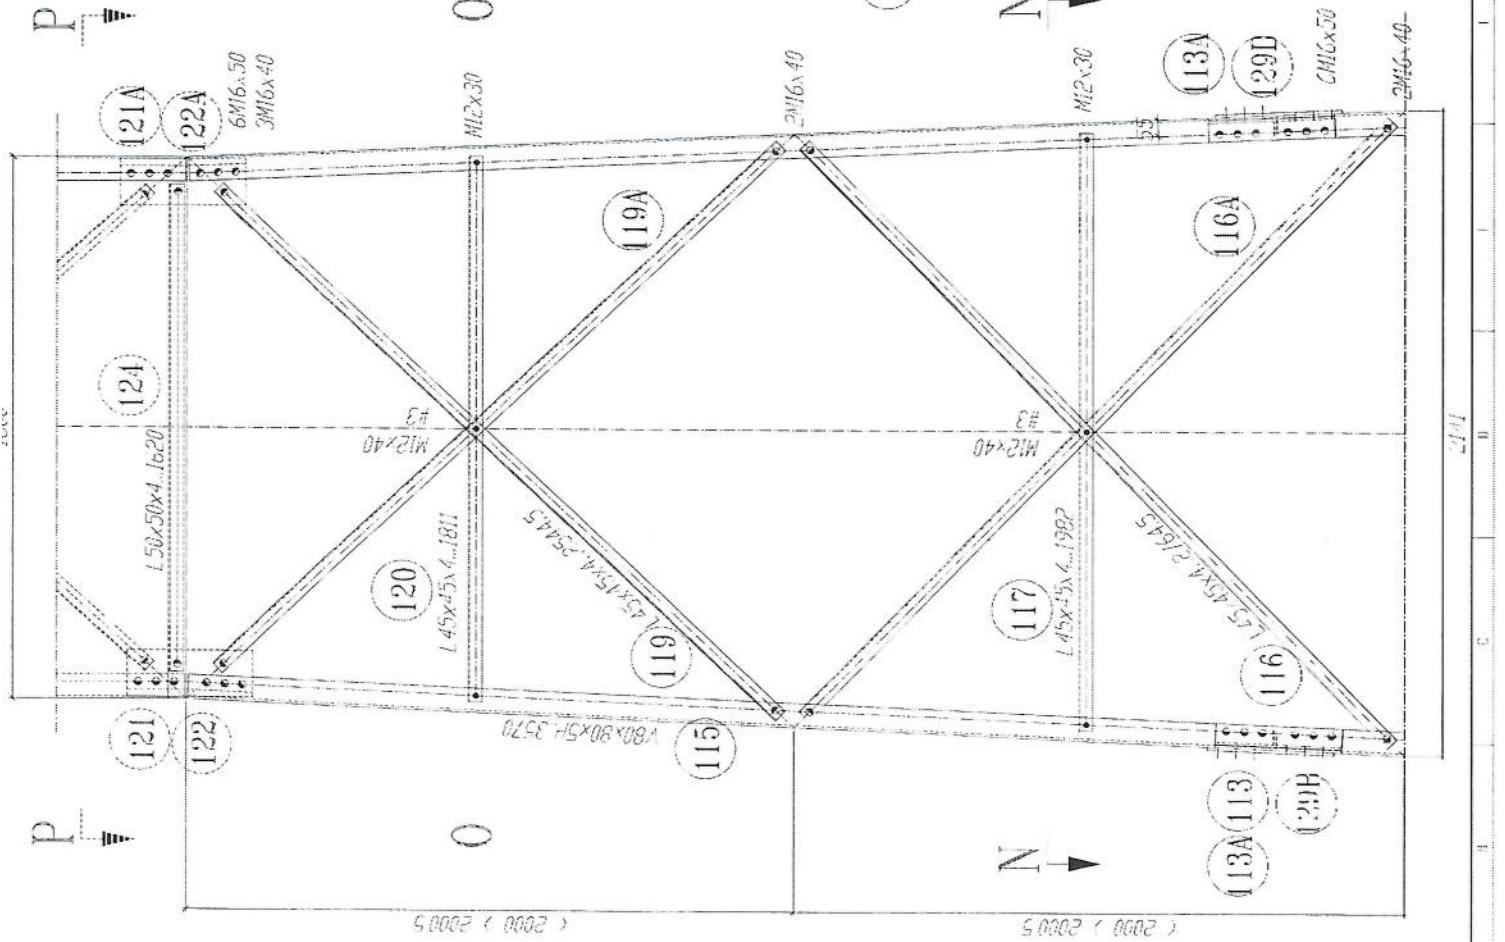


SECTION N-N

1-All dimensions are in mm  
2- All members with 'H' letter  
are of high tensile steel (S355 JR)  
3- All members without 'H' letter  
are Standard Steel 8.460 895/90  
5-Bolts DIN 931. Plain Washers  
DIN 126. Spring Washers DIN 127  
4- • H = 100 -> 6.1; H = 75 -> 5.5  
5- 4 bolts on 1 side & 2 on other  
6- 4 bolts on 1 side & 2 on other  
7- All Steel members will be  
Hot-Dip galvanized as per (ASTM-A-123)  
8- All Fasteners will be  
Hot-galvanized as per (ASTM-A-153)


*[Signature]*

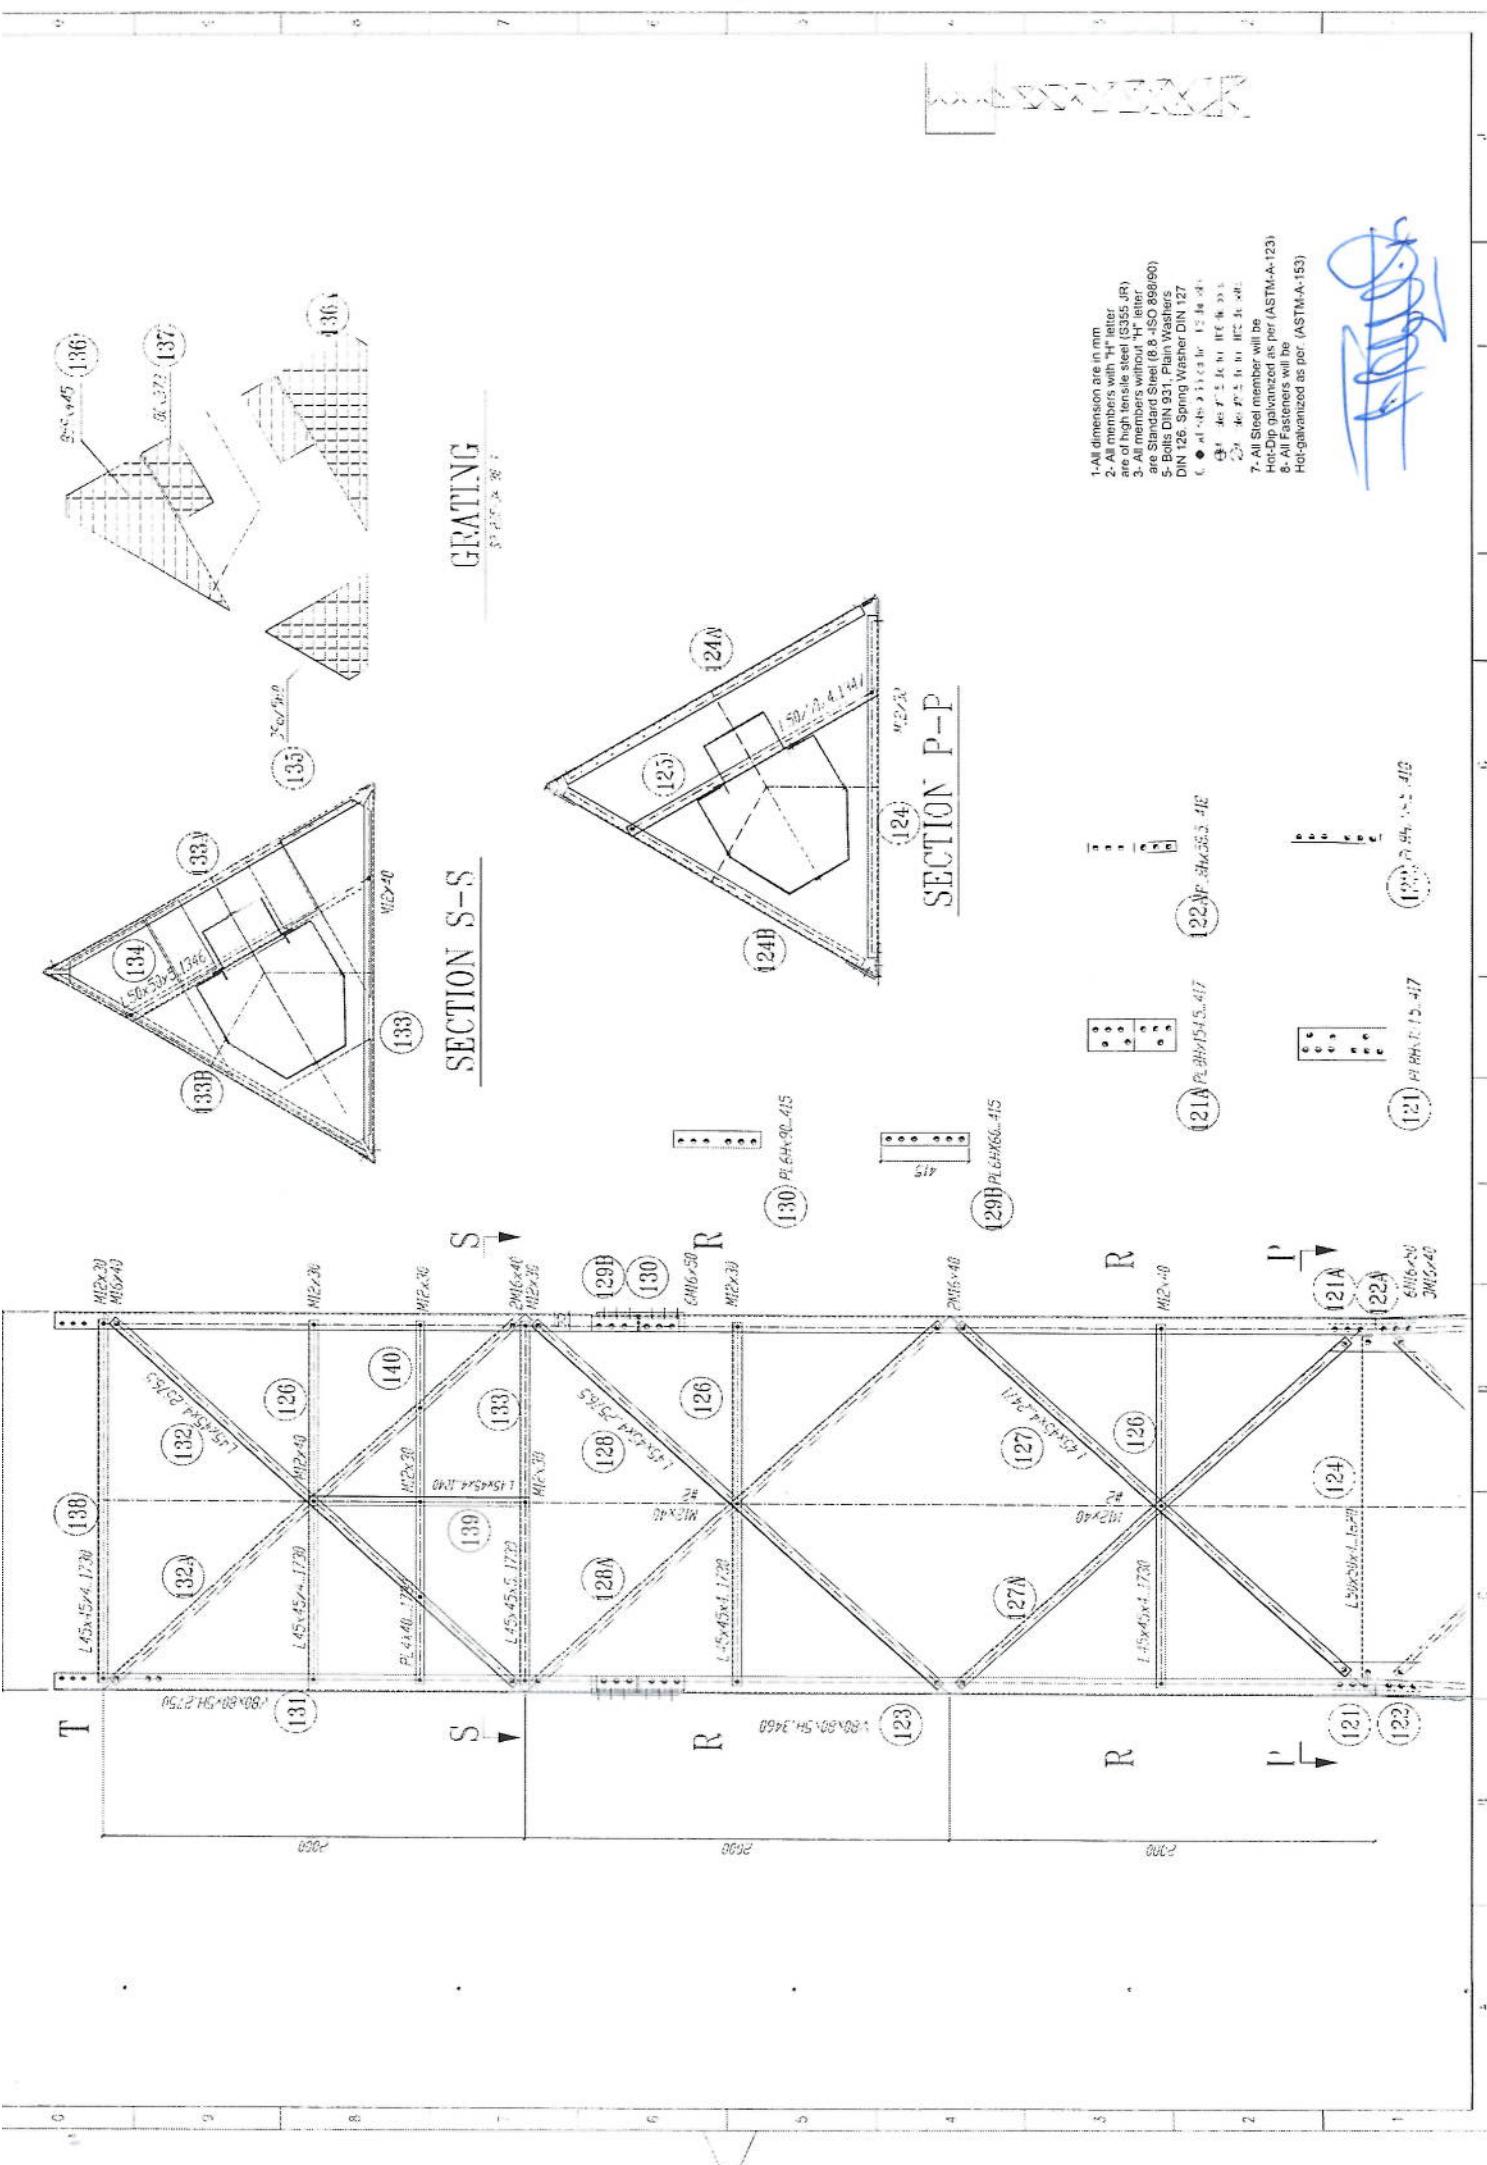

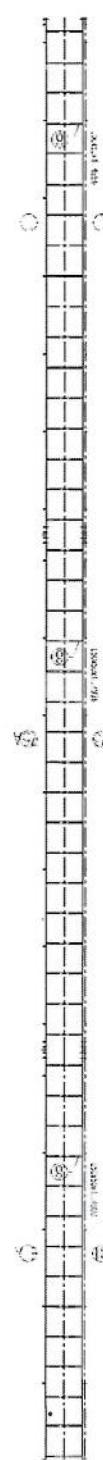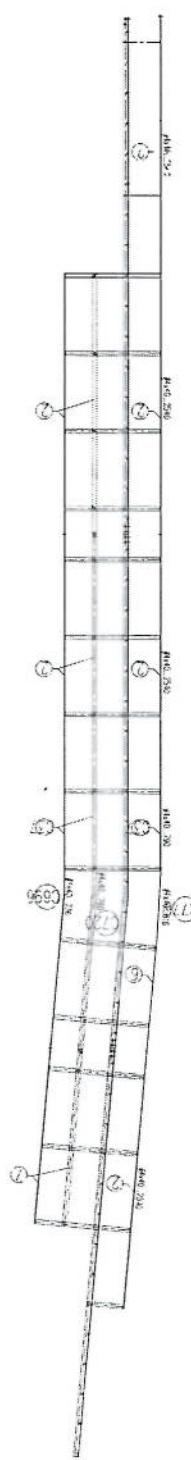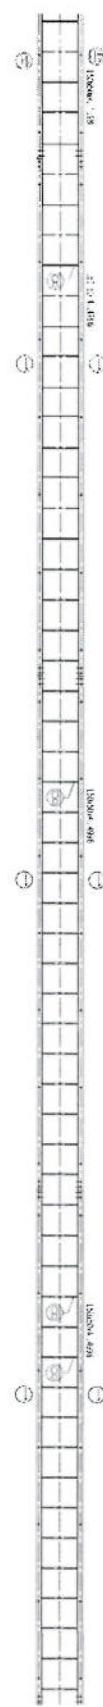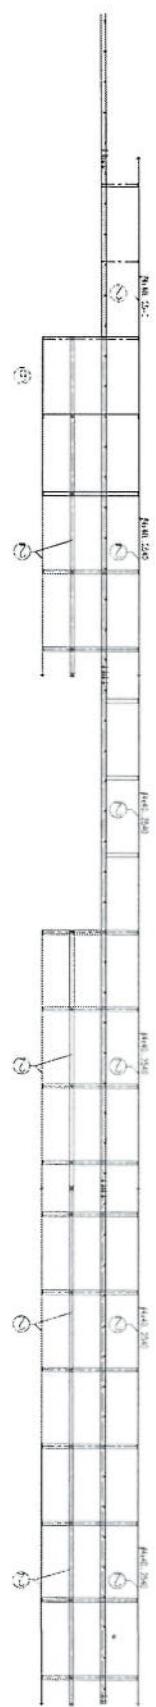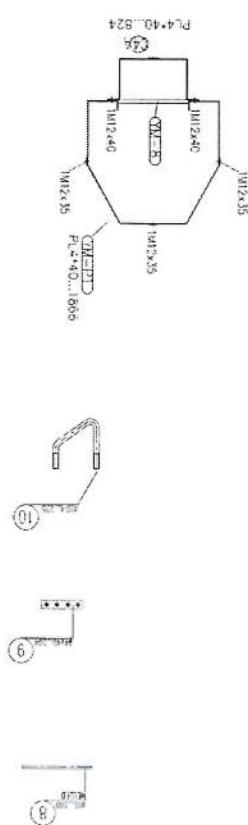

1-All dimensions are in mm  
 2- All members with "H" letter  
 are of high tensile steel (S355JR)  
 3- All members without "H" letter  
 are Standard Steel (S & ISO 9689/01)  
 5- Bolts DIN 331, Plain Washers  
 DIN 126, Spring Washer DIN 127  
 6. ● Dc = 12...16 mm  
 7- All Steel member will be  
 Hot-Dip Galvanized as per (ASTM-A-123)  
 8- All Fastener will be  
 Hot-Galvanized as per. (ASTM-A-153)

*[Handwritten signature]*

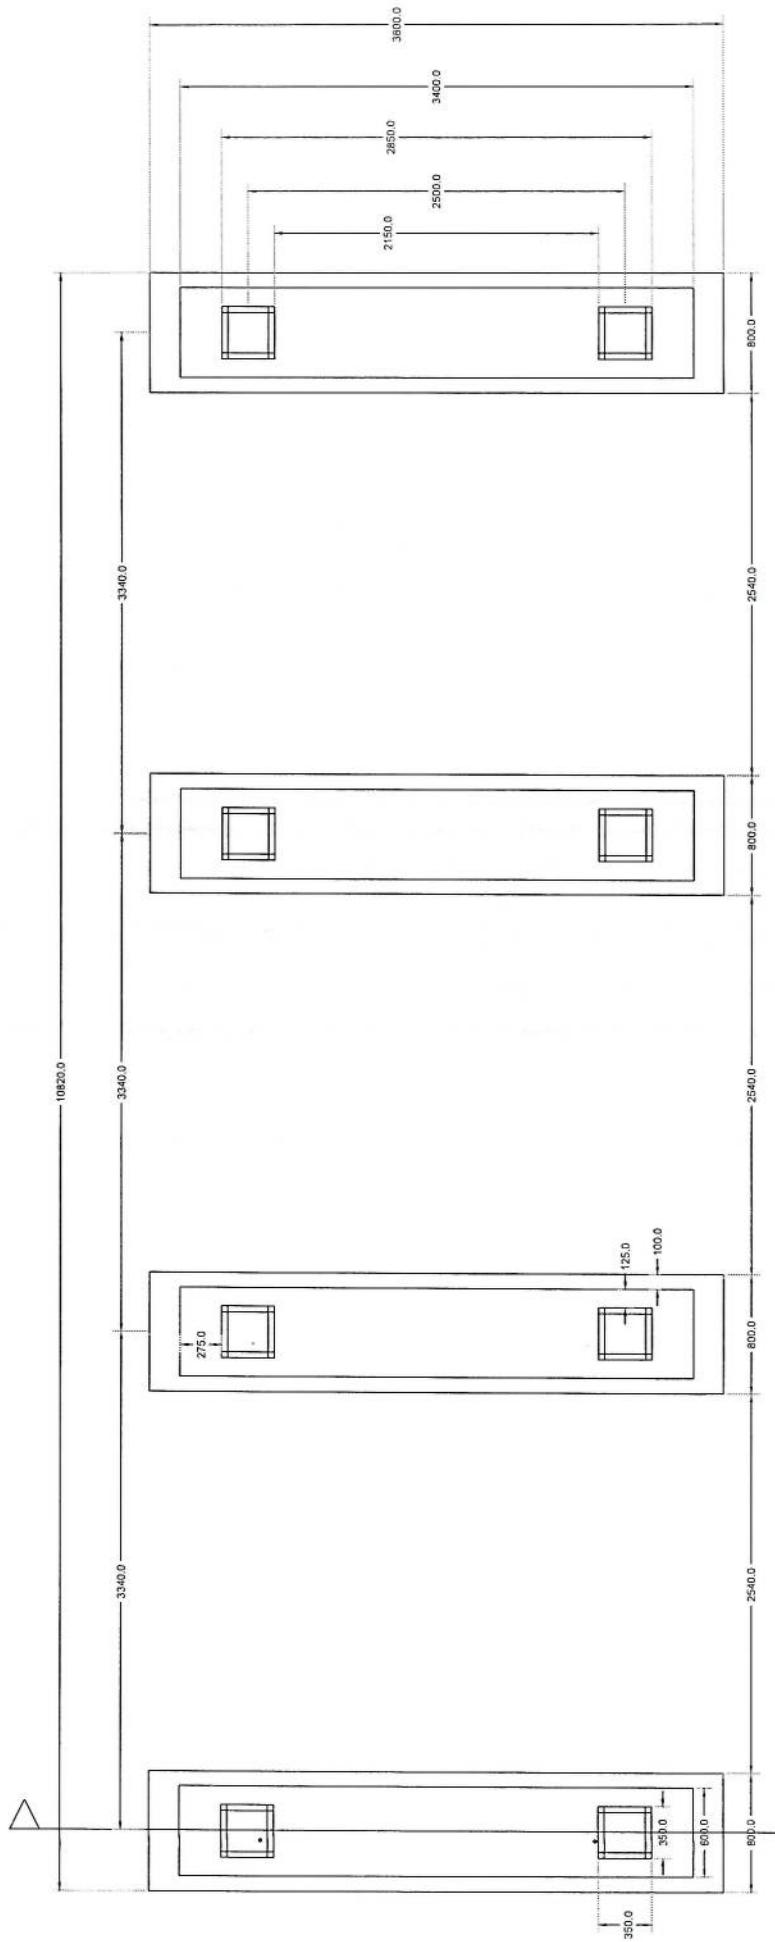


Section A-A


Solox

Foundation Plan


Handwritten signature

# Section A-A

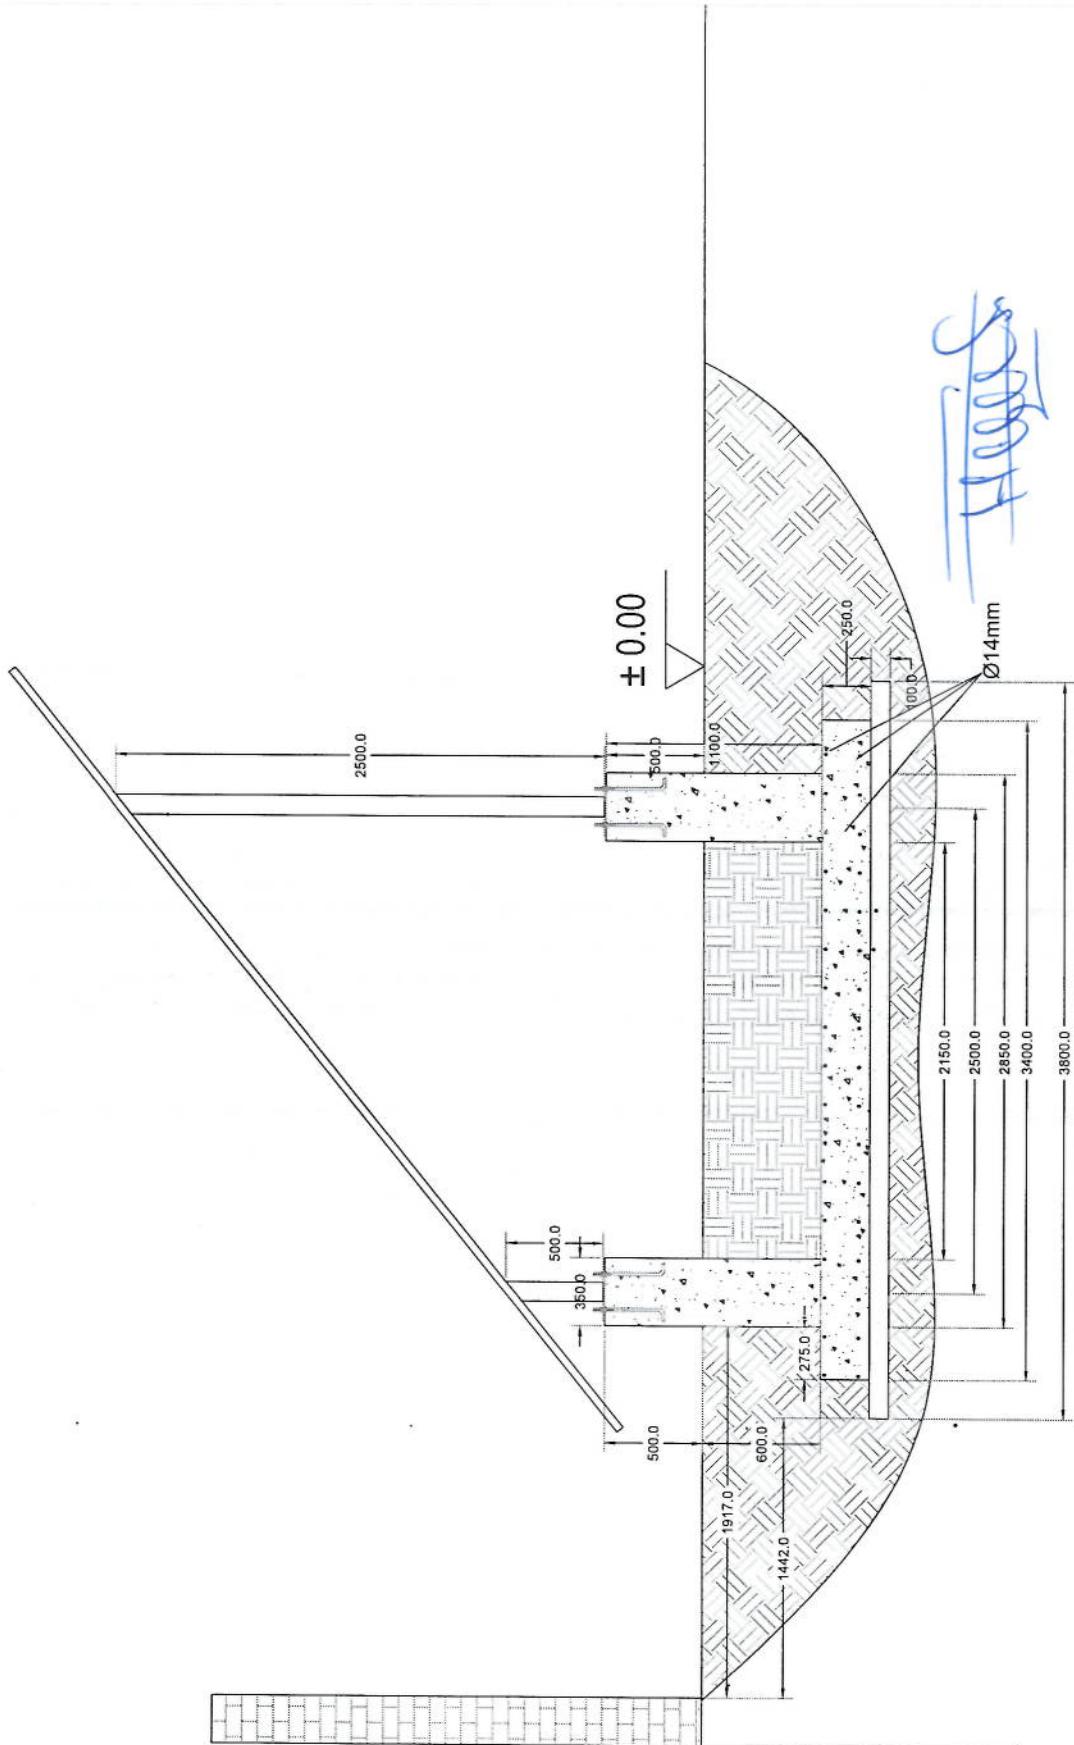

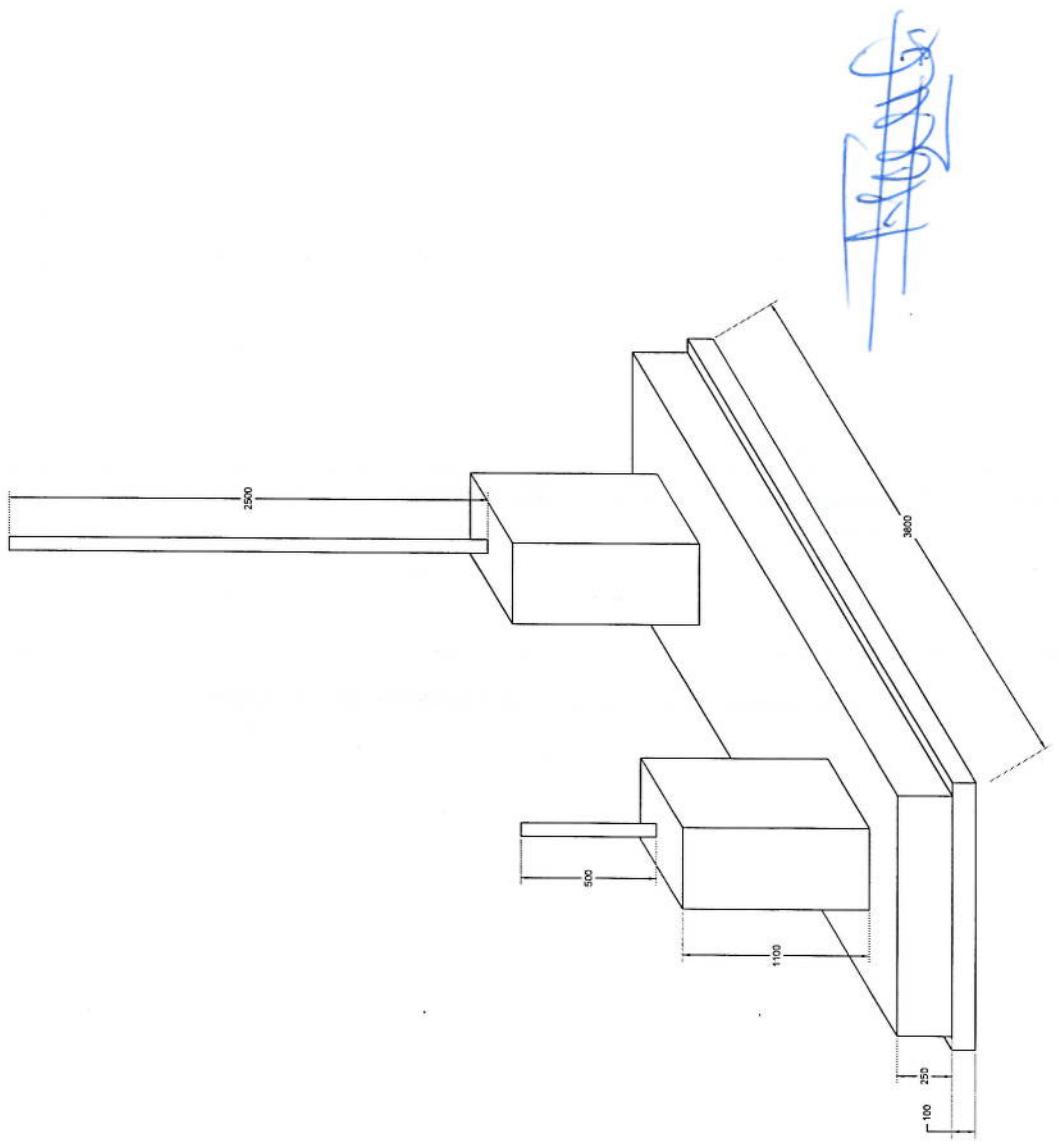

Foundation Isometric Plan

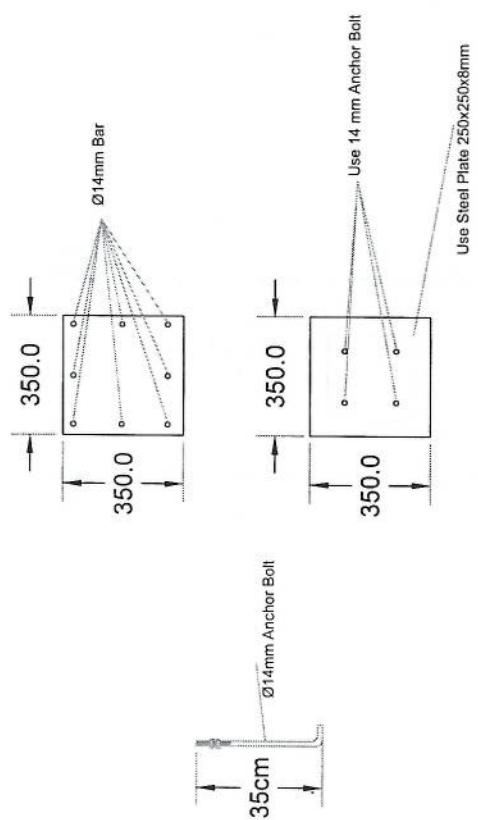

## Column Detail

*[Handwritten signature]*

Total Budget / item (AFS)	Total Amount (USD)	Total Qty.	Height (m)	Width (m)	Length (m)	Unit	Item	Description	NO.
								توضیحات: هموار کاری و آسفالت ساختمانی برای کار ساختمانی.	
								نور نمودن و پاک کاری ساختمانی از وجود مواد اضافی و غیر قابل استفاده منازد خاک و رختاک وغیره ، خاک های کنده شده و غیره ضایعات ساختمانی باید به محل از قبیل تعیین شده اتفاق داده شود. قبل از اخراج کار ساختمانی ساخه باید هموار باشد برای این مظظر در صورت ضرورت کنندکاری و پرکاری باید صورت گیرد.	1
								توضیحات: کنندکاری تهداب دیوارهای احاطه ای تهداب ها را اعایت زاویه 90 درجه الزامی بوده و برای جلوگیری از ریزش خاک و خاشک در داخل.	2
								توضیحات: کنندکاری تهداب ها را اعایت زاویه 90 درجه الزامی بوده و برای جلوگیری از ریزش خاک و خاشک در داخل تهداب ها کندکاری شده باید به فاصله دورتر جا بجا شود.	3
								توضیحات: کنندکاری تهداب چنانچه جهات توپوگرافی از زاویه 90 درجه الزامی بوده و برای جلوگیری از ریزش خاک و خاشک در داخل تهداب ها کندکاری شده باید به فاصله دورتر جا بجا شود.	4
								توضیحات: کنندکاری تهداب ها را اعایت زاویه 90 درجه الزامی بوده و برای جلوگیری از ریزش خاک و خاشک در داخل تهداب ها خاک های کندکاری شده باید به فاصله دورتر جا بجا شود.	5
								توضیحات: بـ BTS کنندکاری تهداب هار اعایت زاویه 90 درجه الزامی بوده و برای جلوگیری از ریزش خاک و خاشک در داخل تهداب ها خاک های کندکاری شده باید به فاصله دورتر جا بجا شود.	
								توضیحات: تپک کاری تهداب دیوار های احاطه ای توسط مشاهین: تپک کاری کندکاری شده باید نظر به نوع و چگونگی خاک و مطالق به حدایت انخیز ساحه صورت گردد.	6
								استخدام ساخه تپک کاری شده باید 98-95 فیصد در نظر گرفته شود.	
								تپک کاری تهداب اتاق مسافتی اتاق چیز اتوم و شتاب توسط مشاهین: تپک کاری ساخه کندکاری شده باید نظر به نوع و چگونگی خاک و مطالق به حدایت انخیز ساحه صورت گردد.	7
								صورت گردد. استخدام ساخه تپک کاری شده باید 95-98 فیصد در نظر گرفته شود.	
								تپک کاری تهداب جزء اتورد تانکی تیبل: کاری ساخه کندکاری شده باید نظر به نوع و چگونگی خاک و مطالق به حدایت انخیز ساخه صورت گردد.	8
								استخدام ساخه تپک کاری شده باید 95-98 فیصد در نظر گرفته شود.	

9	تیک کاری تهاب : استدکام ساخته کاری شده باید نظر به نوع و چگونگی خاک و مطابق به هدایت انجیر ساخته صورت گیرد.	5.44	1.70	3.2	m2	1
10	فرش کردن جفل در فرش های دلخواه محفظه و تشناب : توضیحات: هوارکاری جفل در ساخته مطابق به نتشه و هدایت انجیر ساخته باید صورت گیرد. مواد مورد استفاده بایکفیت عالی، حداقل سازن 15 سانتی و حد اقل سایز 8 سانتی متر بالشد و در ضخامت 15 سانتی متر فرش گردد.	3.29	0.15	1.00	21.95	m3
11	توضیحات: BTS فرش کردن جفل در تهاب محافظه و تشناب : توضیحات: هوارکاری جفل در ساخته مطابق به نتشه و هدایت انجیر ساخته باید صورت گیرد. مواد مورد استفاده بایکفیت عالی، حداقل سازن 15 سانتی و حد اقل سایز 8 سانتی متر بالشد و در ضخامت 10 سانتی متر فرش گردد.	0.54	0.10	1.70	3.20	m3
12	تکنریت رزینی بدون سیخ (PCC) برای کف تهاب های احاطی : توضیحات: کانکریت ترکیب 1:2.4 به این منظور استعمال میگردد و مروطوب نگهداشتن (curing) سطح آن به حد مت زمان حد اکثر 28 روز و حداقل 14 روز از الزامی میباشد. قالب بندی پاک، سستنت تازه و باکفیت عالی، جفل و ریگ پاک و شسته شده باید استفاده گردد. نظرات جدی از این روند توسعه انجیر ساخته صورت گیرد.	3.43	0.10	0.60	57.20	m3
13	کانکریت رزینی بدون سیخ (PCC) برای کف تهاب های اتاق محافظه و تشناب : توضیحات: کانکریت ترکیب 1:2.4 به این منظور استعمال میگردد و مروطوب نگهداشتن (curing) سطح آن به حد مت زمان حد اکثر 28 روز و حداقل 14 روز از الزامی میباشد. قالب بندی پاک، سستنت تازه و باکفیت عالی، جفل و ریگ پاک و شسته شده باید استفاده گردد. نظرات جدی از این روند توسعه انجیر ساخته صورت گیرد.	1.10	0.10	0.60	18.30	m3
14	کانکریت رزینی بدون سیخ (PCC) برای کف تهاب های احاطی : توضیحات: کانکریت ترکیب 1:2.4 به این منظور استعمال میگردد و مروطوب نگهداشتن (curing) سطح آن به حد مت زمان حد اکثر 28 روز و حداقل 14 روز از الزامی میباشد. قالب بندی پاک، سستنت تازه و باکفیت عالی، جفل و ریگ پاک و شسته شده باید استفاده گردد. نظرات جدی از این روند توسعه انجیر ساخته صورت گیرد.	2.38	0.10	1.00	23.75	m3
15	کانکریت رزینی بدون سیخ (PCC) برای پلاک دیوارهای احاطی : توضیحات: کانکریت مارک (211 kg/cm <sup>2</sup> ) (curing) سطح آن به حد مت زمان حد اکثر 28 روز و حداقل 14 روز از الزامی میباشد. قالب بندی پاک، سستنت تازه و باکفیت عالی، جفل و ریگ پاک و شسته شده باید استفاده گردد. نظرات جدی از این روند توسعه انجیر ساخته صورت گیرد.	4.58	0.10	0.80	57.20	m3
16	کانکریت رزینی بدون سیخ (PCC) برای زینه های اتاق محافظه، تشناب و تهاب های احاطی : توضیحات: کانکریت مارک (211 kg/cm <sup>2</sup> ) (curing) سطح آن به حد مت زمان حد اکثر 28 روز و حداقل 14 روز از الزامی میباشد. قالب بندی پاک، سستنت تازه و باکفیت عالی، جفل و ریگ پاک و شسته شده باید استفاده گردد. نظرات جدی از این روند توسعه انجیر ساخته صورت گیرد.	1.10	1.00	1.00	1.10	m3
17	توضیحات: cabl tray : توضیحات: کانکریت رزینی بدون سیخ (PCC) برای زینه های اتاق محافظه، تشناب و تهاب های احاطی : توضیحات: کانکریت مارک (211 kg/cm <sup>2</sup> ) (curing) سطح آن به حد مت زمان حد اکثر 14 روز و حداقل 14 روز از الزامی میباشد. قالب بندی پاک، سستنت تازه و باکفیت عالی، جفل و ریگ پاک و شسته شده باید استفاده گردد. نظرات جدی از این روند توسعه انجیر ساخته صورت گیرد.	5	m3	5	m3	1
18	توضیحات: سنگ کاری برای دیوارهای احاطی : توضیحات: سنگ معنی محلی با ابعاد تقریبی 30 در 30 سانتی متر در ان استفاده شود. باید با مصاله ترکیب 1:4 صورت گیرد و مروطوب نگهداشتن آن به حد مت زمان حد اکثر 28 روز و حداقل 14 روز از الزامی میباشد.	116.69	3.40	0.60	57.20	m3

	39.57	4.10	0.50	19.30	m3	1	1	سنگ کاری برای اتاق محافظه ، اتاق خزانه و تشنبل: صورت گیرد و مروط ب نگهداشتن آن به مدت زمان حد اکثر 28 روز و حداقل 14 روز الزامی میباشد. سنگ معنی محلی با ابعاد تقریبی 30 سانتی متر در 30 سانتی متر در ان استفاده باشد.
	388.96	3.40	57.20	m2	2	2	20	هنگفت سنک کاری دوار احاطه: صورت گیرد و مروط ب نگهداشتن آن به مدت زمان حد اکثر 28 روز و حداقل 14 روز الزامی میباشد.
	9.65	0.50	19.30	m2	1	1	21	برکاری اتاق محافظه و تشنبل: صورت گیرد و مروط ب نگهداشتن آن به مدت زمان حد اکثر 28 روز و حداقل 14 روز الزامی میباشد.
	2.38	0.25	1.00	9.53	m3	1	22	برکاری اتاق محافظه و تشنبل: صخامت جعل نیای از 15 سانتی متر پیشتر باشد.
	21.90	2.00	0.25	43.80	m3	1	23	خشش پخته برای اعصار دوار احاطه: خوب و با سطح پیک کاری شود که صخامت هر سطح آن پیشتر از 30 سانتی متر باشد.
	5.02	2.42	0.25	8.30	m3	1	24	خشش پخته ستدرب با کوپیت خوب و با مقاومت 100 کیلوگرم فی سانتی متر مریع با مسلاه ترکیب 1:4:4 صرور است. مواد موردنی استفاده: خشت پشت پخته ستدرب با کوپیت خوب و با مقاومت 100 کیلوگرم فی سانتی متر مریع با مسلاه ترکیب 1:4:4 صرور است.
	45.60			45.60	m	1	25	با کوپیت عالی و ستدرب که داری ابعاد مسماوی 11 در 7 بشد و مسلاه ترکیب 1:4:4 برای بافت ان سمعمال گردد.
	1.21	0.23	0.25	21.00	m3	1	26	سهم خاردار بلا دوار احاطه: خوب داریه سیم خاردار باشد در طول مسیر ثابت بشد و اندازه آن مطابق تقشه و هدایت انجینر مساحه در 22 در 7 بشد و مسلاه ترکیب 1:4:4 برای بافت ان سمعمال گردد.
	2.20	0.12	1.00	18.33	m3	1	27	کانکریت سیخ دار (RCC) برای بیهه اتاق محافظه و تشنبل: توپیخات: برای اعمال سلپ جرفاور پایه از کانکریت مارک fC=3000psi (211 kg/cm <sup>2</sup> ) و جعل نیای افقی و شسته شده برای کانکریت ریزی ضروری است. بینخدنی آن مطابق به تقشه صورت گردد. حد افق زمان برای اینیاری 14 روز و حد اکثر 28 روز میباشد.
	2.50	0.20	2.50	5.00	m3	1	28	کانکریت سیخ دار (RCC) برای سلپ جرفاور و تالکی قتل: توپیخات: برای اعمال سلپ جرفاور پایه از کانکریت سیخ دار مارک fC=3000psi (211 kg/cm <sup>2</sup> ) و شسته شده برای کانکریت ریزی ضروری است. بینخدنی آن مطابق به تقشه صورت گردد. حد افق زمان برای اینیاری 14 روز و حد اکثر 28 روز میباشد.

29	باید از کالکریت سیخ دار (RCC) برابی سلپ باشد	<b>BTS</b> (RCC) برابی سلپ	توضیحات: $f_{C}=3000 \text{ psi}$ (211 $\text{kg/cm}^2$ )
30	فرم فلزی با تمام بسته های وسایل مورد ضرورت با پوشش آهن چادر گنج و جعل تیز و نشسته شده برا خود روز 28 روز میباشد.	باید از کالکریت ریزی ضروری است. سینخندی آن مطابق به تقشه صورت گردید. حداقل زمان براي ایباری 14 روز	ساخت و نصب سایه بان براي پوشش چدن اتوروتاتک تاکل:
31	کفیت عالی باید بالای لام استعمال شود.	توضیحات: پلاسٹر سطحی داخلی و بیرونی دیوارهای احاطه‌ی:	ضد زنگ شامل این مورد بوده و ابعاد و مشخصات آن نظر به تقشه و چکوگی ایجابت ساحوی صورت گردید.
32	ضخامت پلاسٹر باید 15 متر نظرگرفته شود و از ترکیب 1:4 سمنت، ریگ و مصاله استفاده شود و سطح نهایی این باید صاف باشد و برای ریگ مساعد باشد. مرطوب نگهداشتیں و ایباری آن باید حداقل 14 روز و حد اکثر 28 روز صورت گیرد. از ریگ پاک و شسته شده و سمنت تازه و آب پاک در ترکیب مصاله آن استفاده شود.	توضیحات: افزوگام با افزوگام برای یام اتفاق محفظ و تشناب:	
33	پلاسٹر سطحی داخلی و بیرونی پیک دیوارهای احاطه‌ی:	ضخامت پلاسٹر باید 15 میلی متر در نظرگرفته شود و از ترکیب 1:4 سمنت، ریگ و مصاله استفاده شود و سطح نهایی این باید صاف باشد و برای ریگ مساعد باشد. مرطوب نگهداشتیں و ایباری آن باید حداقل 14 روز و حد اکثر 28 روز صورت گیرد. از ریگ پاک و شسته شده و سمنت تازه و آب پاک در ترکیب مصاله آن استفاده شود.	کفیت عالی باید بالای لام استعمال شود.
34	پلاسٹر پلاسٹر باید 15 میلی متر نظرگرفته شود و از ترکیب 1:4 سمنت، ریگ و مصاله استفاده شود و سطح نهایی این باید صاف باشد و برای ریگ مساعد باشد. مرطوب نگهداشتیں و ایباری آن باید حداقل 14 روز و حد اکثر 28 روز صورت گیرد. از ریگ پاک و شسته شده و سمنت تازه و آب پاک در ترکیب مصاله آن استفاده شود.	توضیحات: پلاسٹر سطحی داخلی و بیرونی دیوارهای اتفاق محافظ و تشناب :	توضیحات: پلاسٹر پلاسٹر باید 15 میلی متر نظرگرفته شود و از ترکیب 1:4 سمنت، ریگ و مصاله استفاده شود و سطح نهایی این باید صاف باشد و برای ریگ مساعد باشد. مرطوب نگهداشتیں و ایباری آن باید حداقل 14 روز و حد اکثر 28 روز صورت گیرد. از ریگ پاک و شسته شده و سمنت تازه و آب پاک در ترکیب مصاله آن استفاده شود.
35	پلاسٹر باید 15 میلی متر نظرگرفته شود و از ترکیب 1:4 سمنت، ریگ و مصاله استفاده شود و سطح نهایی این باید صاف باشد و برای ریگ مساعد باشد. مرطوب نگهداشتیں و ایباری آن باید حداقل 14 روز و حد اکثر 28 روز صورت گیرد. از ریگ پاک و شسته شده و سمنت تازه و آب پاک در ترکیب مصاله آن استفاده شود.	توضیحات: پلاسٹر باید اتفاق محافظ و تشناب :	توضیحات: پلاسٹر باید اتفاق محافظ و تشناب:
36	تنهیه و نصب کلکین های چوبی براي اتفاق محافظ و تشناب:	توضیحات: پلاسٹر باید اتفاق محافظ و تشناب:	توضیحات: پلاسٹر باید اتفاق محافظ و تشناب:
37	تصب کلکین چوبی یک جداره (یک شیشه بی) ریگ شده که اندازه آن در تقشه ها موجود است باید انجام شود.	تصب کلکین چوبی یک جداره (یک شیشه بی) ریگ شده که اندازه آن در تقشه ها موجود است باید انجام شود.	تصب کلکین چوبی از منظور کلکر گرفته شود و ریگ روغنی سفید برای جلوگیری از فرسایش زد بس ان صورت گیرد و همچنان قاذک نیستگیره چیز اس و سایر مواد مورد ضرورت این در نظر گرفته شود.

توجهه و نصب دروازه های چوبی برای اتاق محافظه و شنایپ:	38	دروازه چوبی با فرم اندی که ضد زنگ، رنگی ، دستگیره و قفل و عذر ایزار مربوطه ای نیز شامل میشود و بعد وسایر خصوصیات این از روی نقشه و ساحه کاری تعیین گردند.
توضیحات:	39	روسی موجود در افغانستان در ساخت آن استفاده گردید. ضخامت آن باید 2 متر نظرگرفته شود و رنگ خاکستری همراه با ضد زنگ و سایر وسائل مانند قفل، دستگیره و قفل و غیره و سایل مربوطه آن باید در ای کتفیت مرغوب باشد.
توضیحات: جفل (Crush aggregate) برای حوصله سایت:	40	جفل در ساخت مطابق به نقشه و دایت الجیتر ان ساده. جفل با گفوت عالی و پاک، دارای رنگ سفید، حداقل سایز آن 3 سانتی و حد اقل سایز 1.5 سانتی متر باشد.
توضیحات: رنگی پلاستیک متناسب برای استفاده فضای داخلی و بیرونی اتاق محافظه و شنایپ:	41	رنگی سطح داخلي و بیرونی تمام دیوارهای دیوار احاطی، اتاق محافظه و شنایپ:
توضیحات: تجهیه و نصب کمودی برای شنایپ:	42	تجهیه و نصب کمودی برای شنایپ ها، پلیپ ها و تمام وسایل مورد صدورت آن کار تمام، کمود ابرانی و براي تنشیاب اسقاطه دارد.
تجهیه فاضلاب برای شنایپ:	43	تجهیه فاضلاب شنایپ که شامل کندکاری چاه، تیهه و جایبائی چک کانکریتی سیستم دار داخل چاه، پلیپ درورت جاه إلى شنایپ، سریوش کانکریتی سیستم دار، ریگ اندازی در داخل و اطراف چک و سایر موارد مورد ضرورت نظر به نقشه و دایت الجیتر ساده.
تجهیه و نصب لینن برق برای سویچ ها و گروپ های اتاق محافظه و شنایپ:	44	تجهیه و نصب لینن برق برای سویچ ها و گروپ های اتاق محافظه و شنایپ:
استفاده: تعداد هسته، مفرد (یک تار)	45	استفاده: تعداد هسته، مفرد (یک تار)
سایفر مقطع: 2.5 ملی متر مربع	46	سایفر مقطع: 2.5 ملی متر مربع
رنگ: آبی + سرخ و نصواری سیاهه	47	رنگ: آبی + سرخ و نصواری سیاهه
تجهیه و نصب لینن برق برای سلکت های اتاق محافظه :	48	تجهیه و نصب لینن برق برای سلکت های اتاق محافظه :
استفاده: مواد مورد	46	مواد مورد استفاده: مواد مورد
تجهیه و نصب ساکت: 47	تجهیه و نصب ساکت: 47	تجهیه و نصب چراغ (ایست) برای اطاق نگهبان و حوالی:
استفاده: چراغ های سطحی و دیواری که با هر تیروب معه تمام بزرگه جات و صل کننده های مربوطه مواد مورد	48	استفاده: چراغ های سطحی و دیواری که تمام ایزار آلات و بسته بندی های آن شامل باشد.

تثییه و نصب فورز باکس:  
اسناد: سه عدد سرکت بیریکر (PCS 63A/AC and 1 PCS 16A/AC 2) معه تمام پرزو جات و مورد  
مواد جات و مصل

49

کننده های مربوطه، فیوز باکس باید داخل شالروپ ااطاق جنر اینور نصب گردد.

1.00

pcs  
1

49
