



امارت اسلامی افغانستان  
شرکت مخابراتی افغان تیلی کام



د افغانستان اسلامی امارت  
د افغان تیلی کام مخابراتی شرکت



د افغان تیلی کام مخابراتی شرکت لوی ریاست  
د مالی او اداری معاونیت  
د تدارکاتو امریت  
د پیرودلوي مدیریت  
د اجناسو او خدماتو پیرودلو مدیریت

(موضوع: د بادغیس ولايت سنگ آتش ولسوالی کېښي د 007 سایت نوی جوړیدنه)

شماره درخواست نرخدهی:  
تاریخ صدور درخواست نرخدهی:

{ 3492 }

{ 1444/11/14 }

جنس فوق ضرورت : ریاست عملیاتی بیسیم (آمریت RF&BSS)

تاریخ ترتیب استعلام : ( 1444 / 11 / 14 )

- (1) اداره {نام اداره تدارکاتی را درج کنید} تخصیص بودجه لازم برای تدارک اجنبى/ خدمات غیر مشورتی مندرج این درخواست را دارد.
  - (2) آفر سربته شما الی {تاریخ و وقت را درج کنید} یا قبل از آن به دفتر {مدیریت خریداری امریت تهیه و تدارکات شرکت افغان تیلیکام } تسليم داده شود.
  - (3) آفر ها ئیکه بعد از میعاد تسليمی ارائه گردد، بدون اینکه بازشود مسترد می گردد. پاکت حاوی آفر باید به صورت واضح عبارت نرخ برای {نام اجنبى/ خدمات غیر مشورتی را درج کنید} نشانی شده باشد.
  - (4) آفر ارائه شده در آفرها باید الی مدت (30) روز تقویمی سر از تاریخ ختم میعاد تسليمی آفرها اعتبار داشته باشد.
  - (5) در صورت تغیر در مقدار نیازمندی، اداره می تواند مقدار نیازمندی تقاضا شده را الی (25) فيصد زیاد و یا کم نماید، مشروط به اینکه قیمت مجموعی آن از حدود صلاحیت پولی برای درخواست نرخ گیری تجاوز ننماید.
  - (6) ترجیح داخلی مطابق حکم چهارم طرز العمل تدارکات قابل اجرا است. {مورود ترجیح داخلی و فيصدی آنرا درج نمائید}.
  - (7) آفر گشائی در محضر عام حتمی نبوده و فرمایش دهنده مکلف به قبول نازلترين نرخ نمی باشد. در صورت رد هر یک یا تمام آفرها فرمایش دهنده کدام مسؤولیت در قبال داوطلب تهیه/ارائه کننده ندارد.
  - (8) آفر دهنده اسناد ذیل را با آفر خویش ضمیمه می نماید:
    - 1 جواز تجاری/ فعالیت/کار قابل اعتبار؛
    - 2 نمبر تشخیصیه مالیه؛
    - 3 اجازه نامه تولید کننده (در صورت لزوم).
    - 4
  - (9) سنده نرخ گیری تکمیل و توسط شخص با صلاحیت یا نماینده تهیه/ ارائه کننده در هر صفحه مهر امضاء شده باشد.
- نام کارمند صادر کننده درخواست نرخ گیری:

امضاء هیئت

امضاء هیئت

امضاء هیئت

### جدول اقلام و قیمت ها

شماره	اسم و تشریح با مشخصات تجزیکی اقلام	واحد	مقدار	قیمت فی واحد به افغانی	قیمت مجموعی به افغانی
1	اعمار احاطه سایت <b>BDG007</b> واقع ولایت بادغیس ولسوالی سنگ آتش قریه بابولی همراه با گارد روم تشناب مطابق مشخصات ضمیمه	PCS	1		
2	اعمار یک سلب جنراتور همراه با سایبان آن در سایت <b>BDG007</b> مطابق مشخصات ضمیمه	PCS	1		
3	اعمار یک سلب بطری بانک <b>BTS</b> همراه با سایبان آن در سایت <b>BDG007</b> مطابق مشخصات ضمیمه	PCS	1		
4	اعمار فاوندیشن سولر سیستم در سایتهاي <b>BDG007</b> مطابق مشخصات ضمیمه	PCS	1		
5	انتقال تاور از گدام مهتاب قلعه و تهیه نت و بولت و نصب تاور متذکره 30 متره گرینفیلد همراه با فاوندیشن در سایت <b>GDG007</b> مطابق مشخصات ضمیمه	PCS	1		
6	اعمار سرک به طول 1km یک کیلو متر		1		

نوت: باز دید ساحه لازمی میباشد.

مجموع قیمت به ارقام بشمول مالیات: عدد

مجموع قیمت به حروف بشمول مالیات:

مجموع مبلغ مالیات به ارقام و حروف:

مجموع قیمت به ارقام بدون مالیات: عدد (قابل پرداخت)

مجموع قیمت به حروف بدون مالیات (قابل پرداخت)

مدت ضمانت (ورانتی / گرنتی) بعد از تاریخ اكمال:

مشخصات ضم پیشنهاد می باشد:

پاداشت : هرگاه شرکت میخواهد انصراف کند باید از تاریخ استعلام نرخگیری الی دو یوم انصراف خود را بطور رسمی ارایه نماید.  
شرکت برنده مکلف است که بعد از برنده شدن باید جنس را در ظرف یک هفته ارایه نماید.

### مشخصات تجزیکی اجنبی

مشخصات	اقلام	شماره

مشخصات	اقلام	شاره
مهر تهیه/ارائه کننده	اسم شخص یا نماینده با صلاحیت تهیه/ارائه کننده: امضای شخص یا نماینده تهیه/ارائه کننده: تاریخ: شماره تیلفون حتمی:	اسم تهیه/ارائه کننده:

یادداشت: فرمایش گیرنده کاپی رهنمود، ساخت و مدل، بروشور و یا فهرست تجهیزات یا خدماتی را که اکمال می نماید ضمیمه نماید. معلومات فوق جهت ارزیابی مؤثر آفرها استفاده می گردد.

### شرایط تدارک و پرداخت

شرایط ذیل صرف با موافقه تحریری فرمایش دهنده قابل تغییر می باشد.

- (1) تهیه کننده مکلف به پرداخت تأمینات و تضمینات می باشد ، تأمینات از سر جمع پول 5 الی 15 فیصد اخذ میگردد و بعد از تکمیل و رانتی به اکانت شرکت انتقال میگردد.
- (2) بعد از اکمال خدمات غیر مشورتی/تهیه اجناس، تهیه/ارائه کننده باید نسخه اصلی و (2) کاپی بل (Invoice) را به فرمایش دهنده تسليم نماید؛
- (3) پرداخت توسط فرمایش دهنده، طی مدت (30) روز کاری در مقابل مقدار واقعی اجناس/خدمات غیر مشورتی تهیه شده صورت می گیرد.
- (4) فرمایش دهنده میتواند در حالات ذیل با ارسال اطلاعیه کتبی به تهیه/ارائه کننده، امر خریداری را کاملاً یا فسماً فسخ نماید:
  - 1- تهیه/ارائه کننده موفق به تحويل بخش یا تمام اجناس درظرف مدت معینه در امر خریداری نشود؛
  - 2- تهیه /ارائه کننده موفق به اجرای مکلفیت های دیگر تحت امر خریداری نشود.
  - 3- هرگاه در اجناس اکمال شده یا خدمات ارائه شده نواقص و یا کاستی ها مشاهده گردد، تهیه/ارائه کننده مکلف به رفع نواقص و کاستی ها در مدت (3) روز کاری بعد از دریافت اطلاعیه در مورد می باشد، در غیر آن فرمایش دهنده می تواند امر خریداری را فسخ نماید.
  - 4- هرگاه تهیه/ارائه کننده، در جریان داوطلبی و یا حین اجرای وظایف محوله تحت امر خریداری اقدام به فساد و تقلب نموده باشد.
- (5) هرگاه در درخواست نرخ گیری میعاد ضمانت (وارتی/ گرنتی) تصریح گردیده باشد، تهیه/ارائه کننده مکلف به تعویض در طول مدت معینه می باشد.

### اصلاح اشتباهات محاسبوی

- (1) اشتباهات محاسبوی طور ذیل تصحیح می گردد:

- 1- در صورت تفاوت میان مبلغ به ارقام و حروف، مبلغ به حروف قابل اعتبار می باشد؛
- 2- در صورتیکه تفاوت میان قیمت فی واحد و قیمت مجموعی وجود داشته باشد، قیمت فی واحد برای ارزیابی قیمت ها و ترتیب امر خریداری قابل اعتبار می باشد؛
- 3- در صورت موجودیت نفاوت میان نرخ فی واحد و قیمت مجموعی (حاصل ضرب مقدار در نرخ فی واحد)، نرخ فی واحد قابل اعتبار می باشد، هرگاه از نظر فرمایش دهنده اشتباه در نقاط اعشاری در قیمت فی واحد برجسته باشد، در این صورت قیمت مجموعی اقلام طوریکه نرخ داده شده است قابل اعتبار بوده و قیمت فی واحد باید اصلاح شود.
- 4- فرمایش دهنده مطابق مندرجات فوق اشتباهات محاسبوی را اصلاح و بعد از اخذ موافقه کننده داوطلب در قیمت مجموعی آفر محاسبه می نماید.
- 5- داوطلب مکلف به پذیرش اشتباهات محاسبوی در آفر خویش می باشد. در صورت عدم پذیرش اشتباهات محاسبوی توسط داوطلب، آفر وی رد می گردد.




REVISION RECORD  
ریوشن رکورد

REVNO: DATE: DE  
ریونو: تاریخ: دی

NO: ۱

LEGEND:

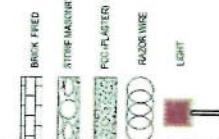

PROJECT TITLE: NO:  
GSM SITES

29  
سیم سایت

DRAWING TITLE:  
GSM SITES

DRAWN BY:  
Project Implementation Dept

CHECKED BY:  
Project Implementation Dept

APPROVED BY:  
Project Implementation Dept

SCALE:  
1:100 @ A3


ACTUAL DATE: DF  
ISSUE DATE:

OWNER:

Satcom Telecommunications  
A.G.HANAFI

Hossam

1500

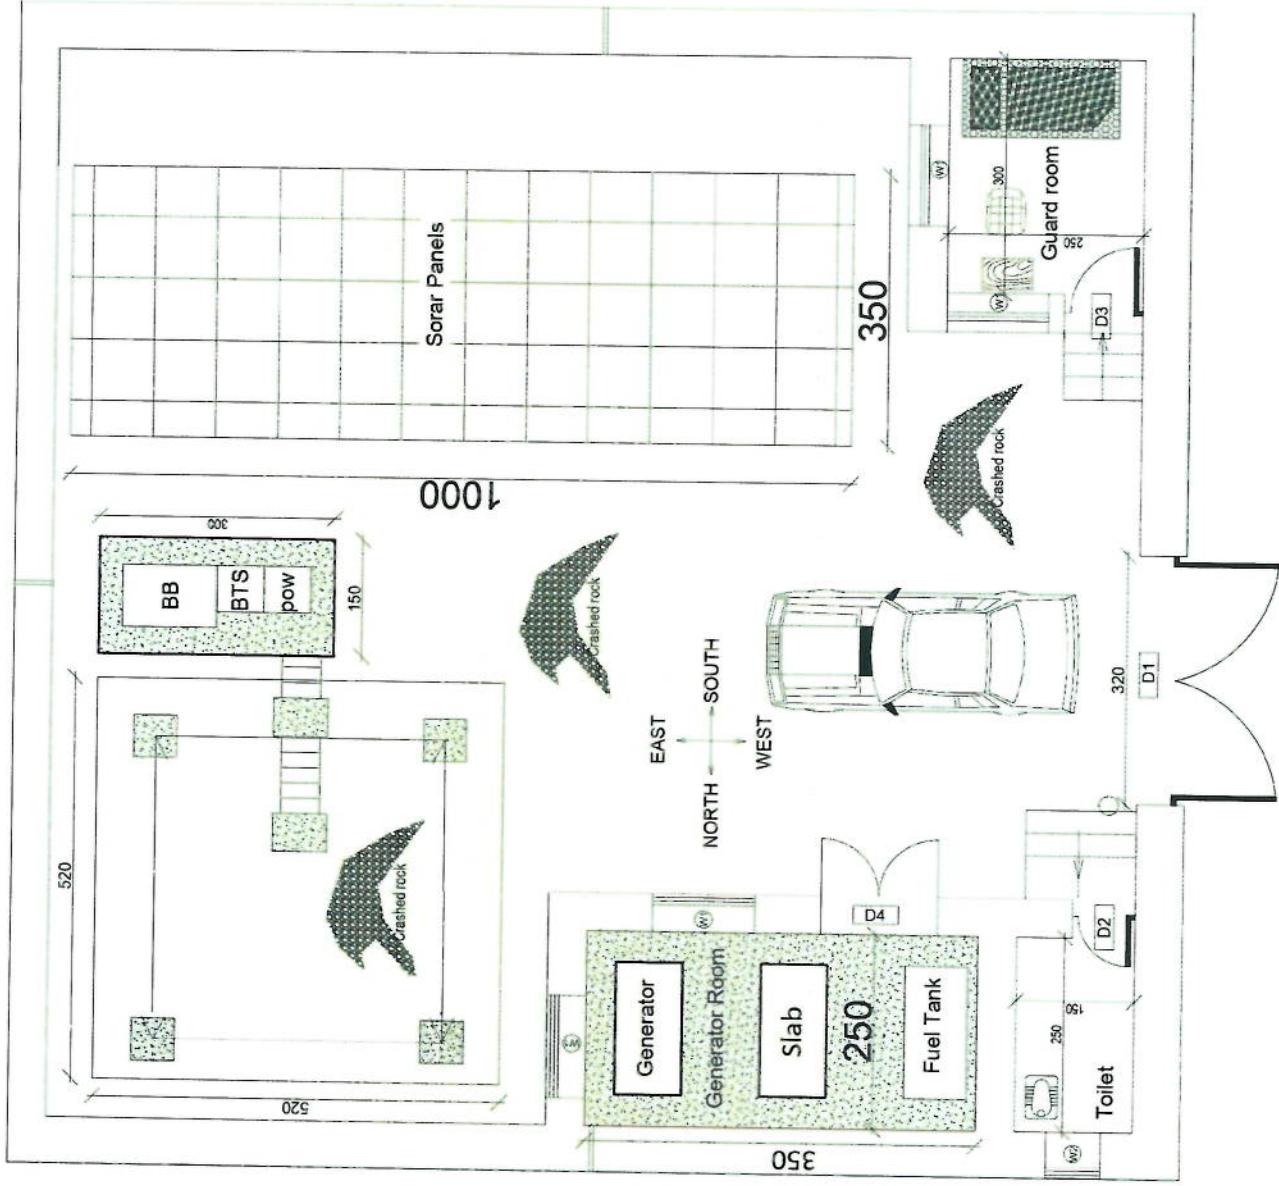

1500

REVISION RECORD		
REV N	DATE	DE
1	11/09/2012	DF

LEGEND:



PROJECT TITLE / NO:  
GSM SITES  
جے ایم اس سائٹز


DRAWING TITLE:  
SITES (A.S.)

DRAWN BY:  
Project Implementation Dept  
CHECKED BY:  
Project Implementation Dept





APPROVED BY:  
Project Implementation Dept  
SCALE:  
1:100 @ A3  
ACTUAL DATE: DF  
ISSUE DATE:  
OWNER:

Satcom Telecom  
AFGHANISTAN  
اسلام

Detail B1

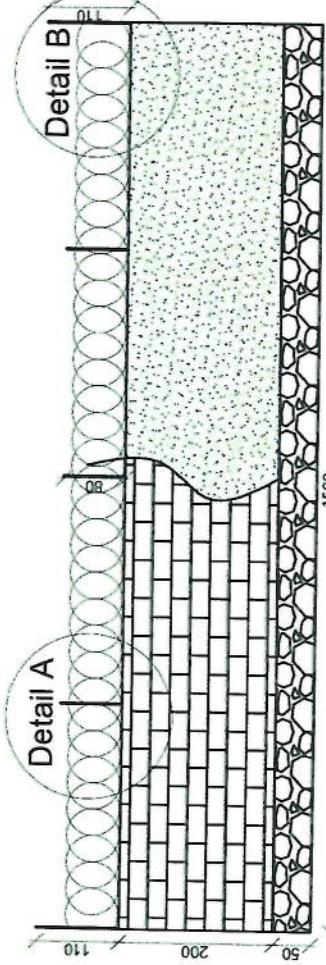






Detail A

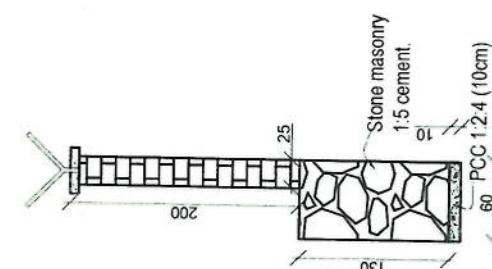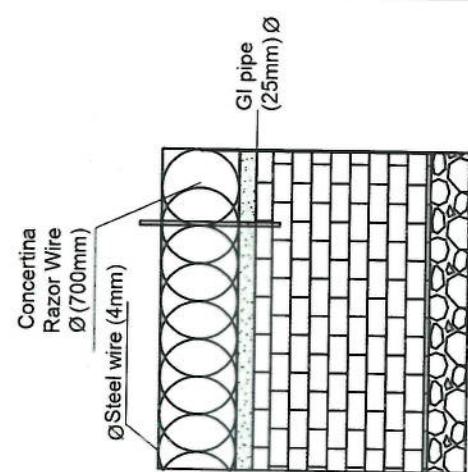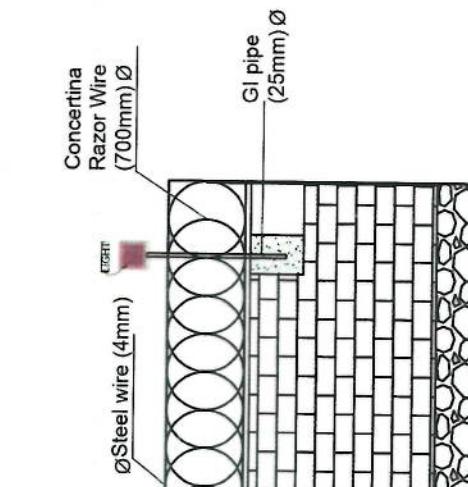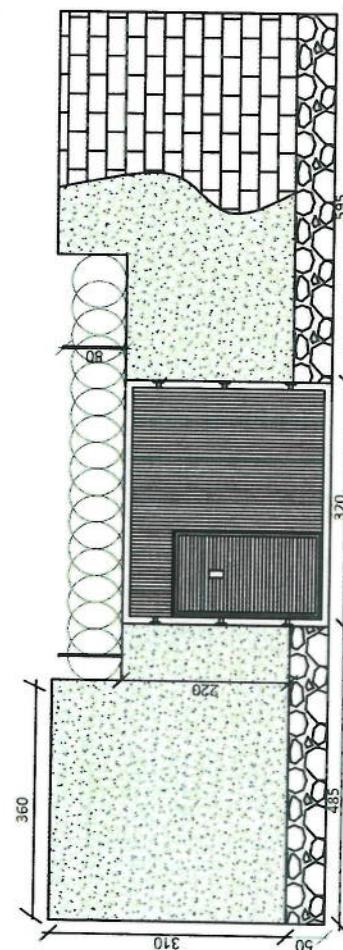

Detail B


Detail A


REVISION RECORD			
REVISION NO.	DATE	DE	REMARKS
1			
LEGEND			
 BRICK FILLED  STONE MASONRY  RCC PLASTER  RAZOR WIRE  LIGHT			
PROJECT TITLE / NO			
GSM SITES			
DRAWING TITLE			
DRAWN BY			
Project Implementation Dev			
CHECKED BY			
Project Implementation Dev			
APPROVED BY			
Project Implementation Dev			
SCALE			
1:100 @ A3			
ACTUAL DATE			
D9			
ISSUE DATE			
OWNER			
Al-Jaber Telecoms			
KSA			

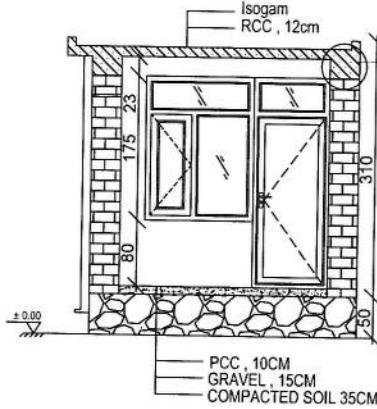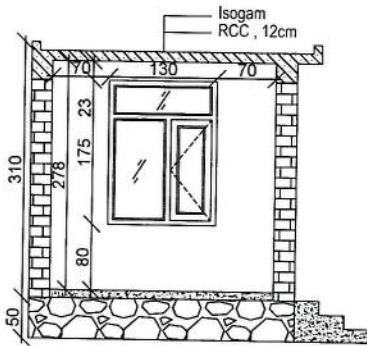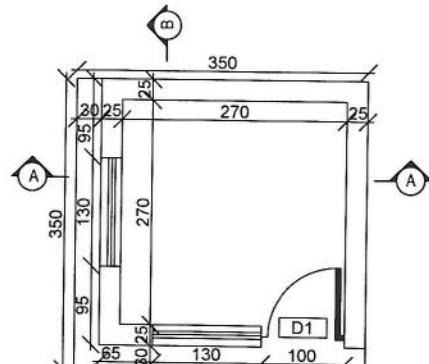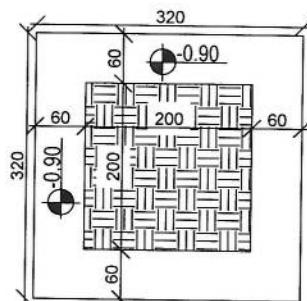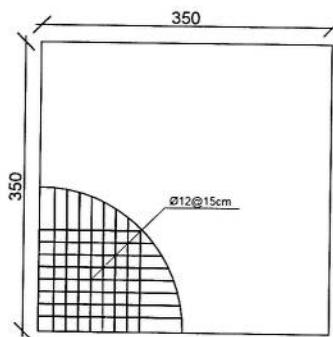

Hussain

REVISION RECORD
NO
REVISION DATE
REVISION BY
REVISION NUMBER
REVISION DESCRIPTION
REVISION COMMENTS
REVISION APPROVAL
REVISION APPROVED BY
REVISION APPROVED DATE
REVISION APPROVED COMMENTS
REVISION APPROVED SIGNATURE

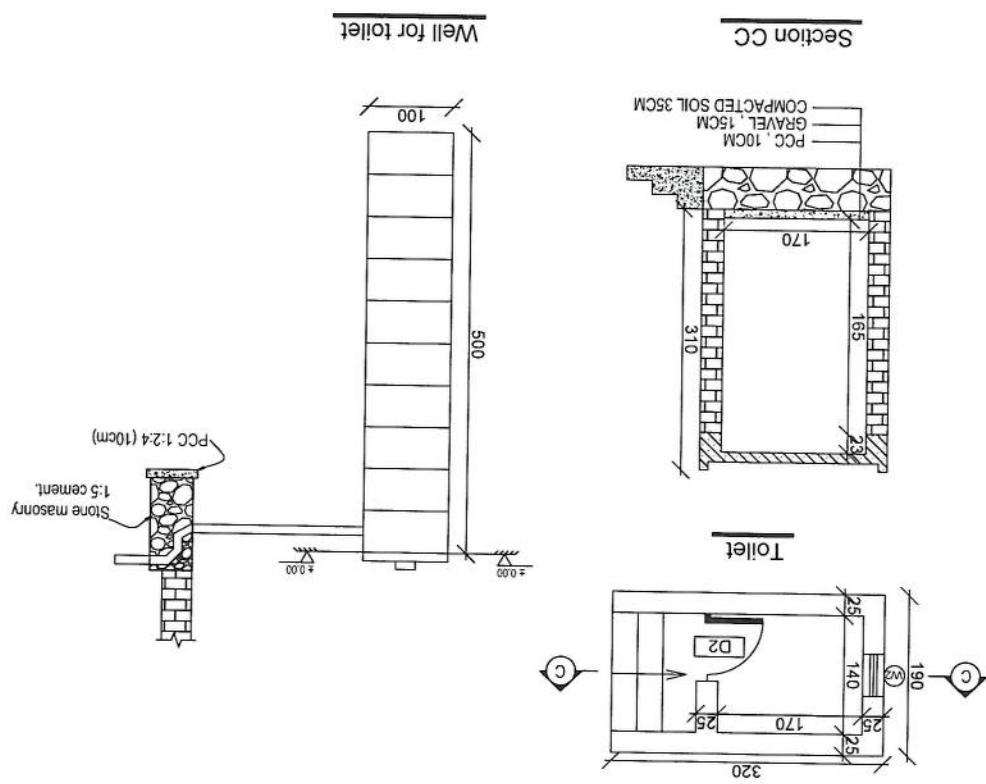


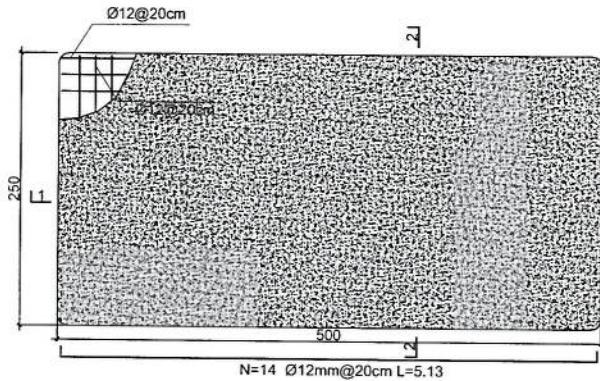


1  
N=26 Ø12mm@20cm L=2.63

Notes:

1. The foundation is adopts reinforced concrete, the concrete is C20; (C20:compressive strength is 20N/mm<sup>2</sup>); the foundation lays on a 10cm thick crush stone pad;
2. Ø12: mild steel,rebars strength 210N/mm<sup>2</sup>
3. minimum concrete cover for rebar is 3.5cm.
4. All units are in cm
5. All edges of the Slab should be curve

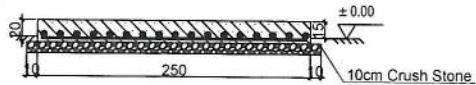

Generator Foundation

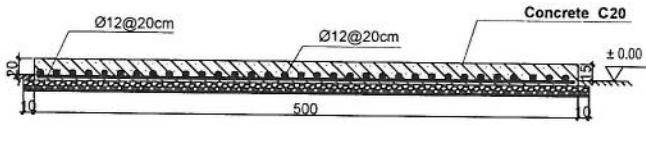


1-1 section


2-2 section

Generator Foundation

REVISION RECORD		
REVISION NO	DATE	DE
1		
LEGEND		
[Symbol: EARTH FRICTION]	EARTH FRICTION	
[Symbol: STONE MASONRY]	STONE MASONRY	
[Symbol: PCC (PLASTER)]	PCC (PLASTER)	
[Symbol: RAZOR WIRE]	RAZOR WIRE	
[Symbol: LIGHT]	LIGHT	
PROJECT TITLE / NO		
GSM SITES		
DRAWING TITLE		
GSM sites		
DRAWN BY:		
Project Implementation Dev		
CHECKED BY:		
Project Implementation Dev		
APPROVED BY:		
Project Implementation Dev		
SCALE	1:100 @ A3	
ACTUAL DATE	D4	
ISSUE DATE		
OWNER		
Alln   Salam Telecoms KASUS AL CHANNELS		

*Hussain*

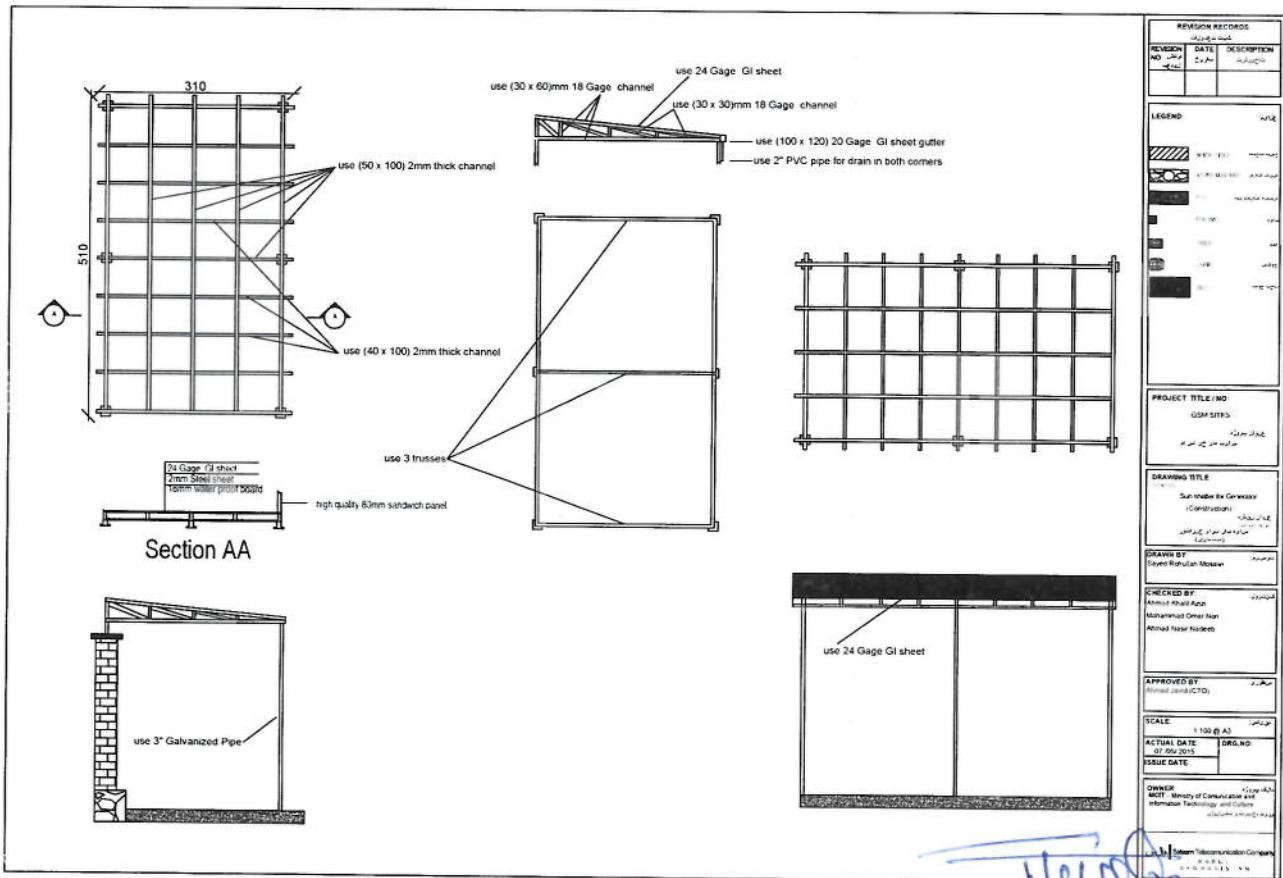

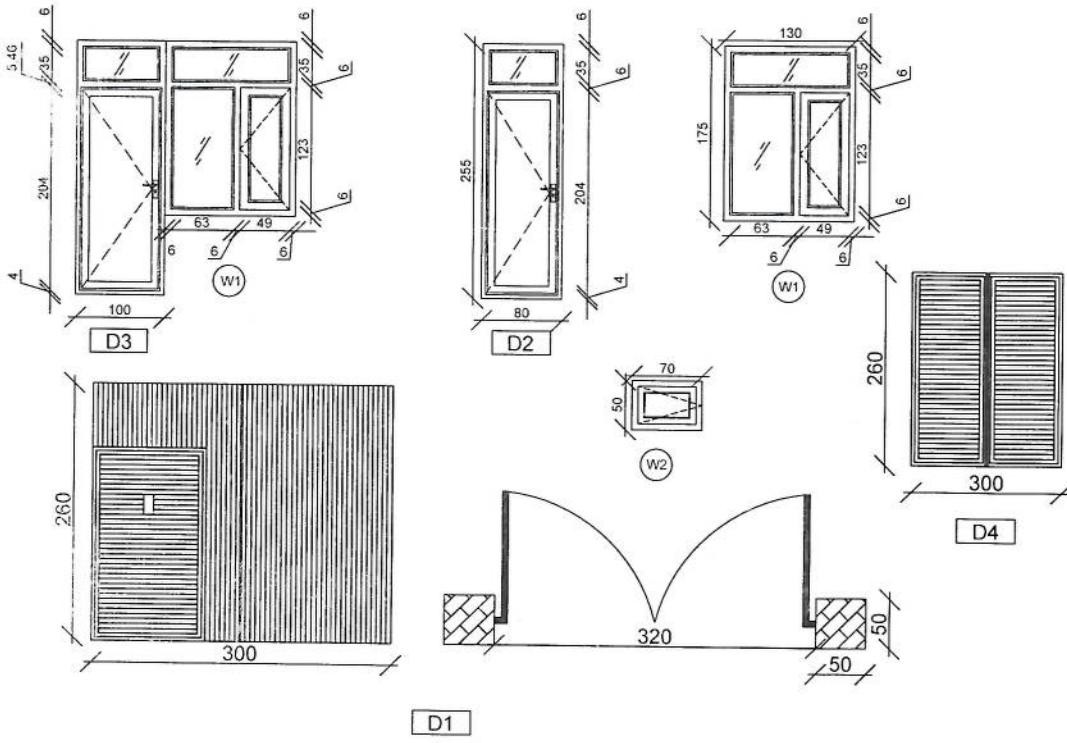

Doors And Windows Detail

REVISION RECORD		
REVISION NO	DATE	DE
1		

**LEGEND:**

- STEEL FRAME
- STONE MASONRY
- PLASTER
- RAZOR WIRE
- LIGHT

**PROJECT TITLE / NO**  
GSM SITES

**DRAWING TITLE**  
Doors And Windows

**DRAWN BY:**  
Project Implementation Dept

**CHECKED BY:**  
Project Implementation Dept

**APPROVED BY:**  
Project Implementation Dept

**SCALE:** 1:100 @ A3


**ACTUAL DATE:** DR

**ISSUE DATE:**

**OWNER:**


**ALL Salam Telecom**  
A.A.Z.U.  
X.Y.C.R.A.T.Y

*Mohamed*

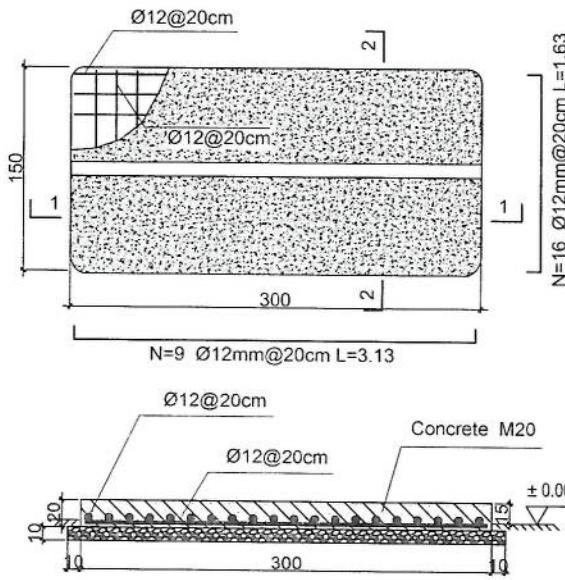

Notes:

1. The foundation is adopts reinforced concrete, the concrete is M20; (M20:compressive strength is 20N/mm<sup>2</sup>); the foundation lays on a 10cm thick crush stone pad;
2. Ø12: mild steel, rebar strength 210N/mm<sup>2</sup>
3. minimum concrete cover for rebar is 3.5cm,
4. All units are in cm
5. All edges of the Slab should be curve

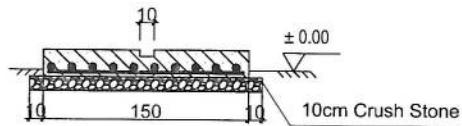

Outdoor BTS Foundation

REVISION RECORD		
REVISION NO.	DATE	DE
1		

LEGEND	
	BRICK FACED
	STONE MASONRY
	PCC PLASTER
	REINFORCEMENT
	LIGHT

PROJECT TITLE / NO.	
GSM SITES	

DRAWING TITLE	
Outdoor	

DRAWN BY	
Project Implementation Dev	

CHECKED BY	
Project Implementation Dev	

APPROVED BY	
Project Implementation Dev	

SCALE	1:100 @ A3
ACTUAL DATE	OF
ISSUE DATE	

OWNER	




ALL - Selam Telecorus	
S A S U L	
A C L M A T I	

*[Handwritten signature]*


REVISION RECORD		
REVISION NO.	DATE	DE
1		
LEGEND		
	BRICK FACED	
	STONE MASONRY	
	P.C.C. PLASTER	
	RAZOR WIRE	
	LIGHT	
PROJECT TITLE / IND		
GSM SITES		
DRAWING TITLE / STAND		
DRAWN BY / Project Implementation Dev		
CHECKED BY / Project Implementation Dev		
APPROVED BY / Project Implementation Dev		
SCALE: 1:100 @ A3		
ACTUAL DATE: DF		
ISSUE DATE:		
OWNER:		

*Habib*

A.I. | Sajid Telecoms  
N.A.U.  
A.I. & C.I.

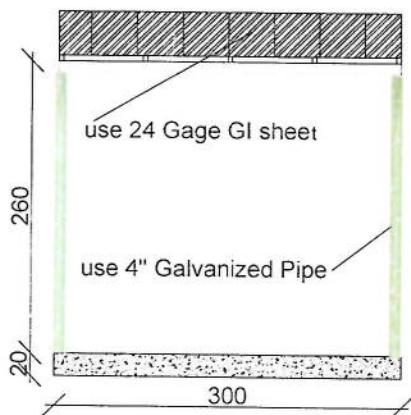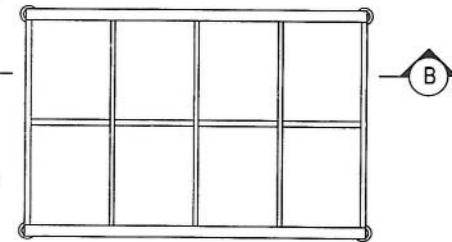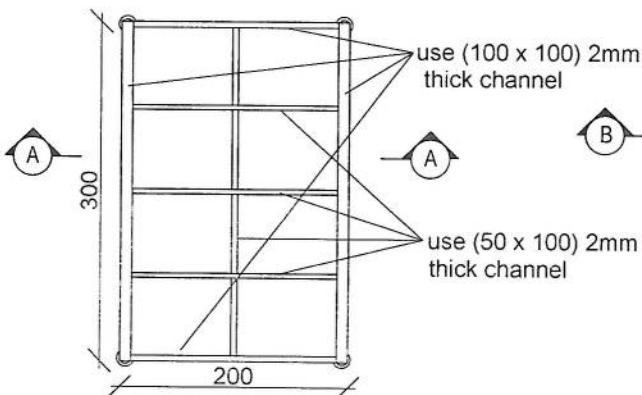

Section BB

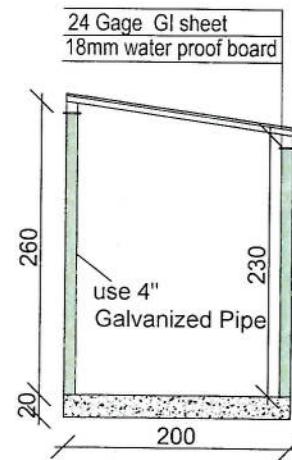

Section AA

Greenfield : 30 جی ٹکسٹ ٹریکسٹ  
 2 جی 30 : 30 جی ٹکسٹ  
 3 5004 Kg : 30 جی 3  
 4 جی 160 : 30 جی 3  
 5 EN ISO 1461 : 30 جی 3  
 6 400mm جی 25320 جی گلکھیں جی 3  
 7 700 جی 25320 جی گلکھیں جی 3  
 8 (D) ۳۰ جی ۲۵۳۲۰ جی ۳  
 9 600 میٹر جی ۳  
 10 ASTM A572 - Grade 50 / EN 10025 S355JR

Steel Sections Strength:	ASTM A572 - Grade 50 / EN 10025 S355JR
Bolts Strength:	8.8 ISO98-1
Bolts Tensile Ultimate Strength:	800 MPa
Bolts Tensile Yield Strength:	640 MPa
Galvanization:	Cold - Galvanized, ASTM A-123 (75 microns)
Weather Proofing:	Paint coating (white and red)
Ladder and Resting Area:	Ladder to the top and resting for every tower due to the height
Structural Steel Code:	AISC 360-10



(Greenfield) جی 30 جی ٹکسٹ ٹریکسٹ

No.	Dimensions	Overall Dimensions	$t$ (mm)	$\phi$ (mm)	Length (mm)	Quantity	Weight (kg)	Unit Weight
1	$\phi 14$	a b a	180	5050	5410	31 x 2	399	
2	$\phi 14$	a b a	180	5650	5410	31 x 2	399	
3	$\phi 10$	b a b a b	200	300	1300	19	15	
4	$\phi 10$	a b	320	1680	2005	64	317	1220
5	$\phi 10$	a b a	450	50	1960	52	46	
6	$\phi 10$	a b b a	318	50	1373	52	44	

B (m)	b (m)	T (m)	$t_1$ (m)	$t_2$ (m)	$t_3$ (m)	L1 (m)	L2 (m)	L3 (m)
5.20	0.60	0.40	1.60	1.20	0.25	1.00	0.75	3.21

BASE PLATE  
ANCHOR  
LEADING END  
REINFORCEMENT  
HORIZONTAL  
HORIZONTAL  
REINFORCEMENT


## Anchorage Detail

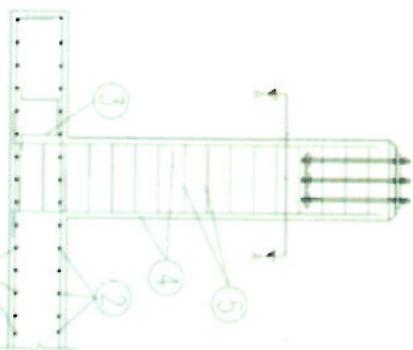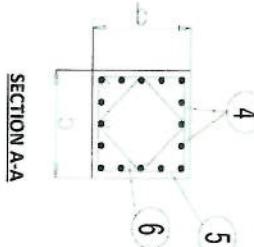


## Reinforcement Plan





## Foundation Cross-Section

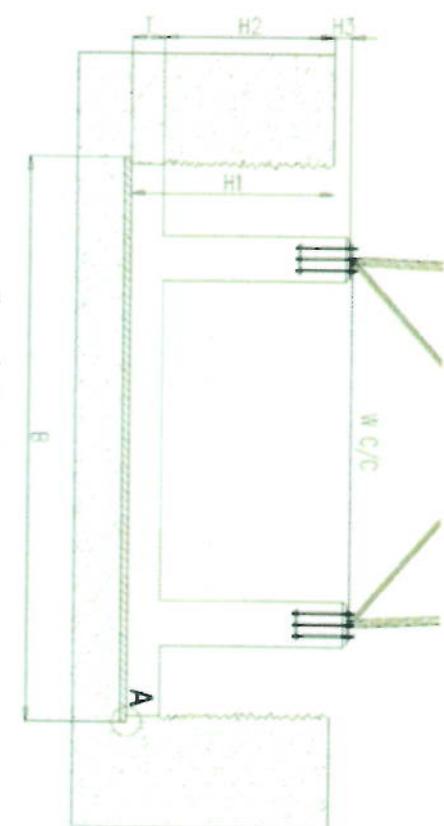

## Foundation Plan

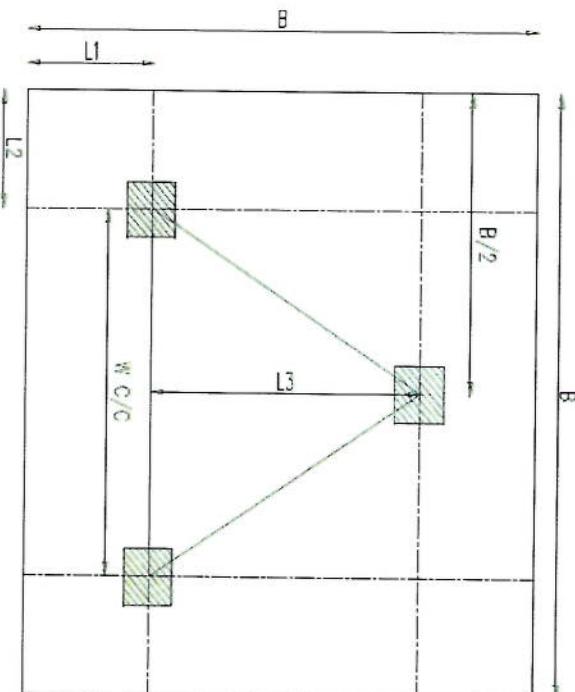



## Foundation Top Reinforcement

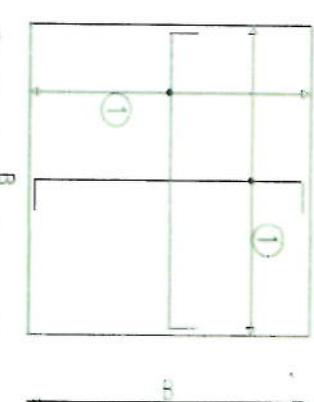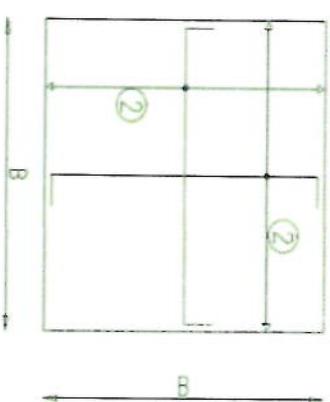


**NOTES**

- Concrete clear cover will be taken as 75mm
- Dimensions B, L1 and L2 are given according to the code of concrete, not plain concrete.
- The allowable bearing capacity of the soil is 100kPa.
- Material : Concrete = C20  
Reinforcement = 5420

## Foundation Reinforcement

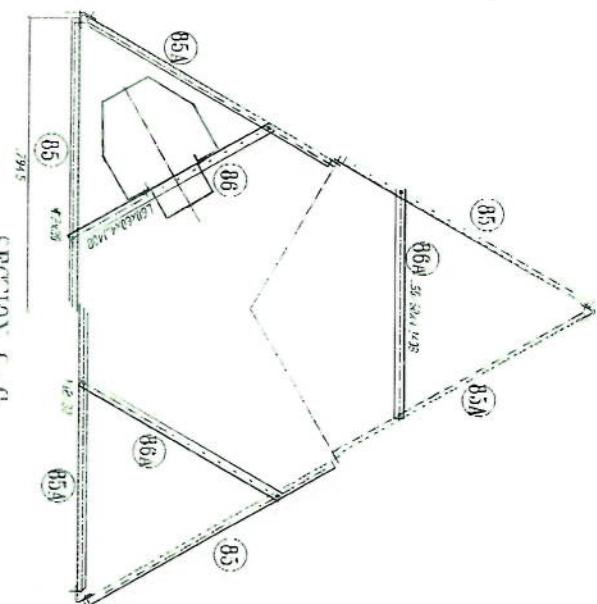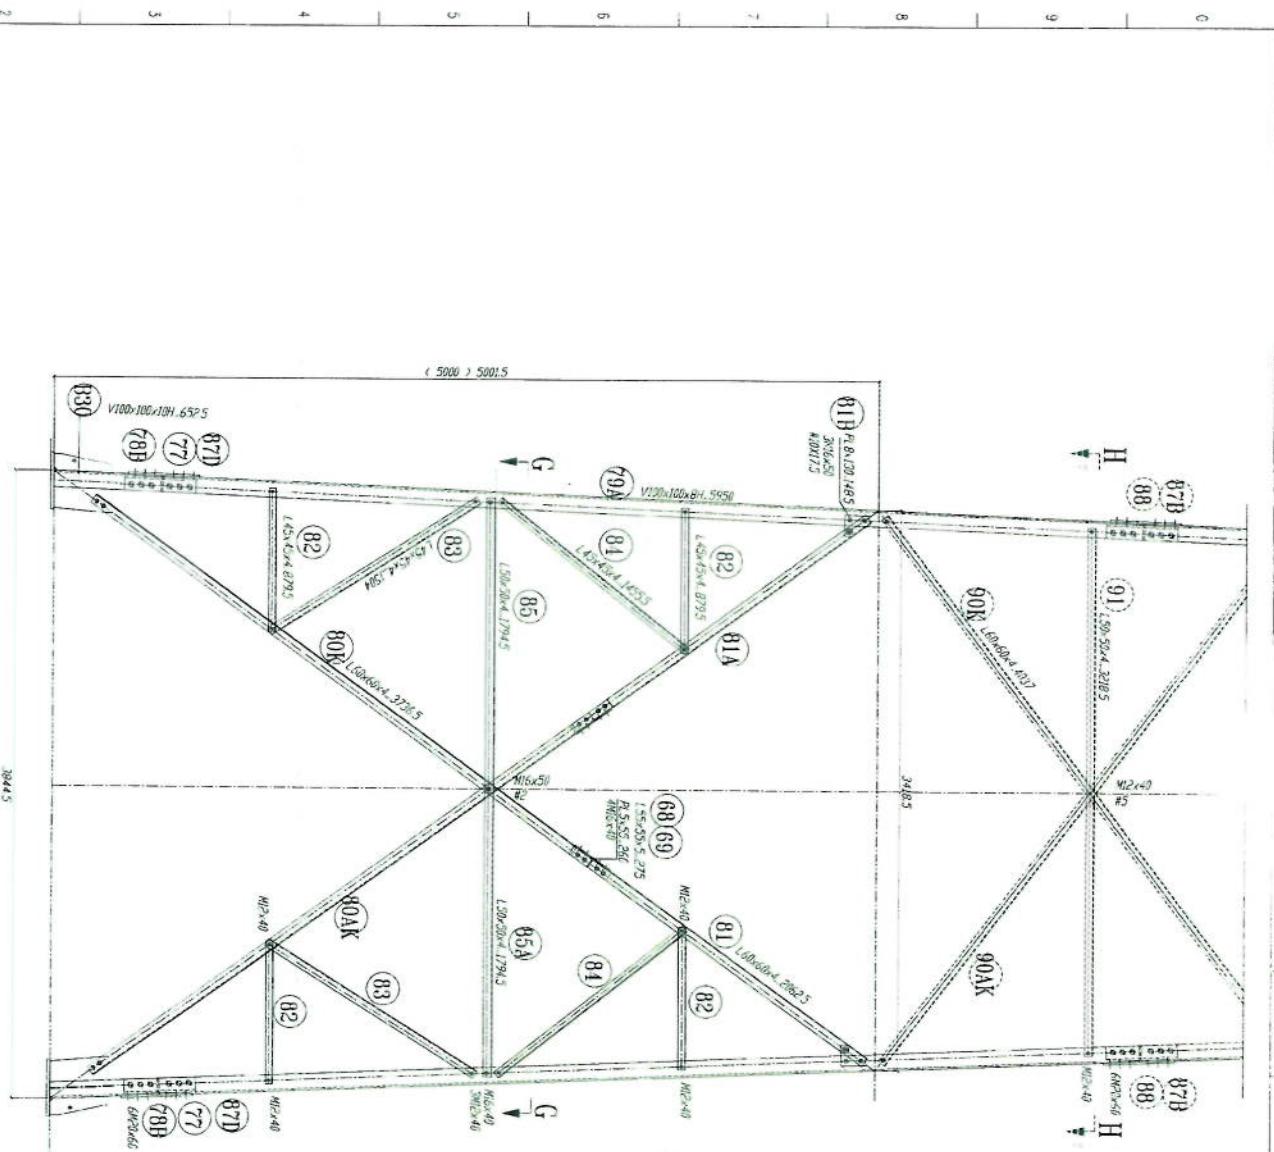

SFC 10N 6-G

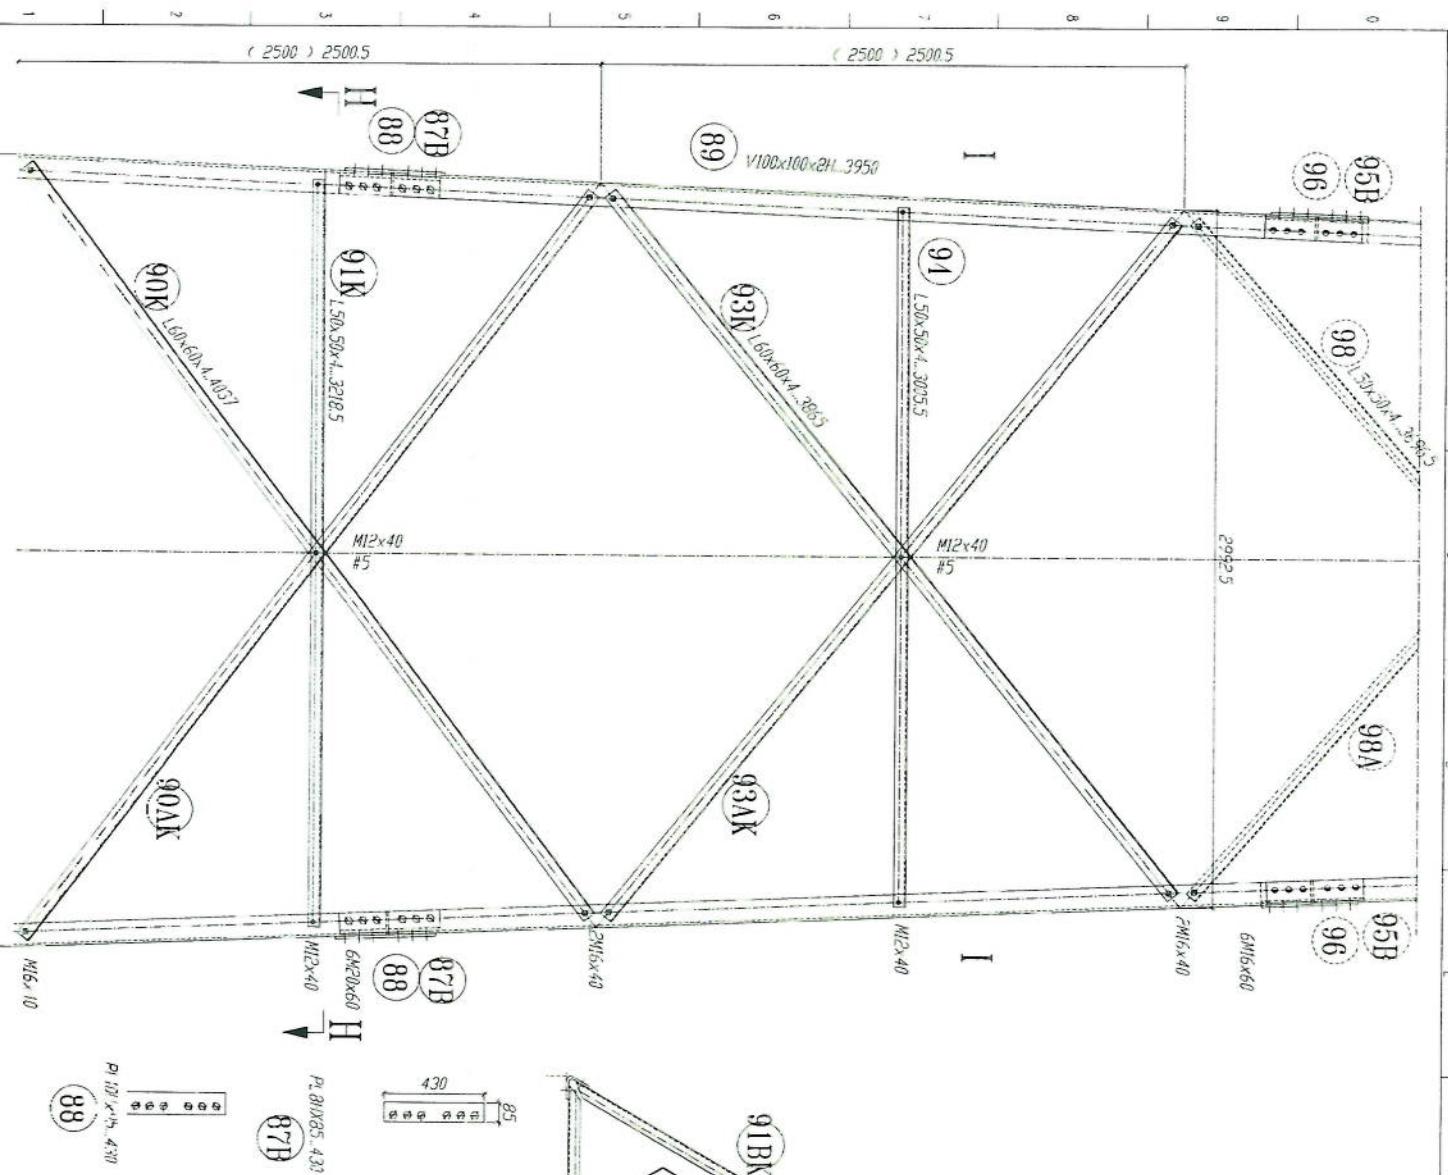

REST  
PLATFORM  
SECTION H-H



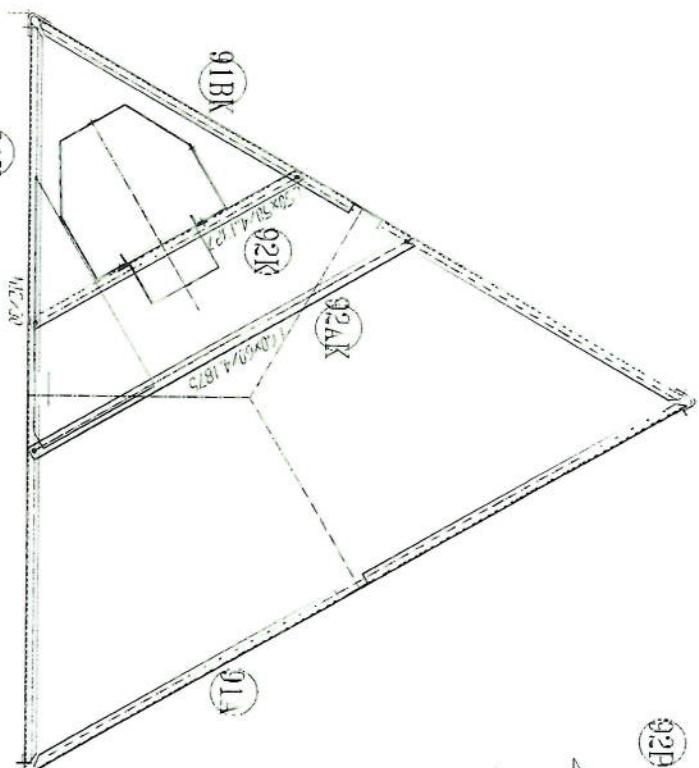


FIG 2.2-3 39-3


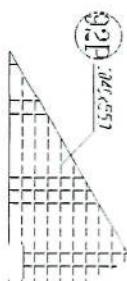


1. All dimensions are in mm
2. All members with "H" letter are of high tensile steel (SS355 JR)
3. All members without "H" letter are standard Steel (B8 ISO 898/90)
4. Bolts DIN 931, Plain Washers DIN 128, Spring Washer DIN 127
5. • At 100 x 100 x 2H-3950
6. • At 100 x 100 x 2H-3950
7. All Steel member will be Hot-dip galvanized as per (ASTM-A-123)
8. All Fasteners will be Hot-dip galvanized as per (ASTM-A-123)
9. All Steel member will be Hot-dip galvanized as per (ASTM-A-123)

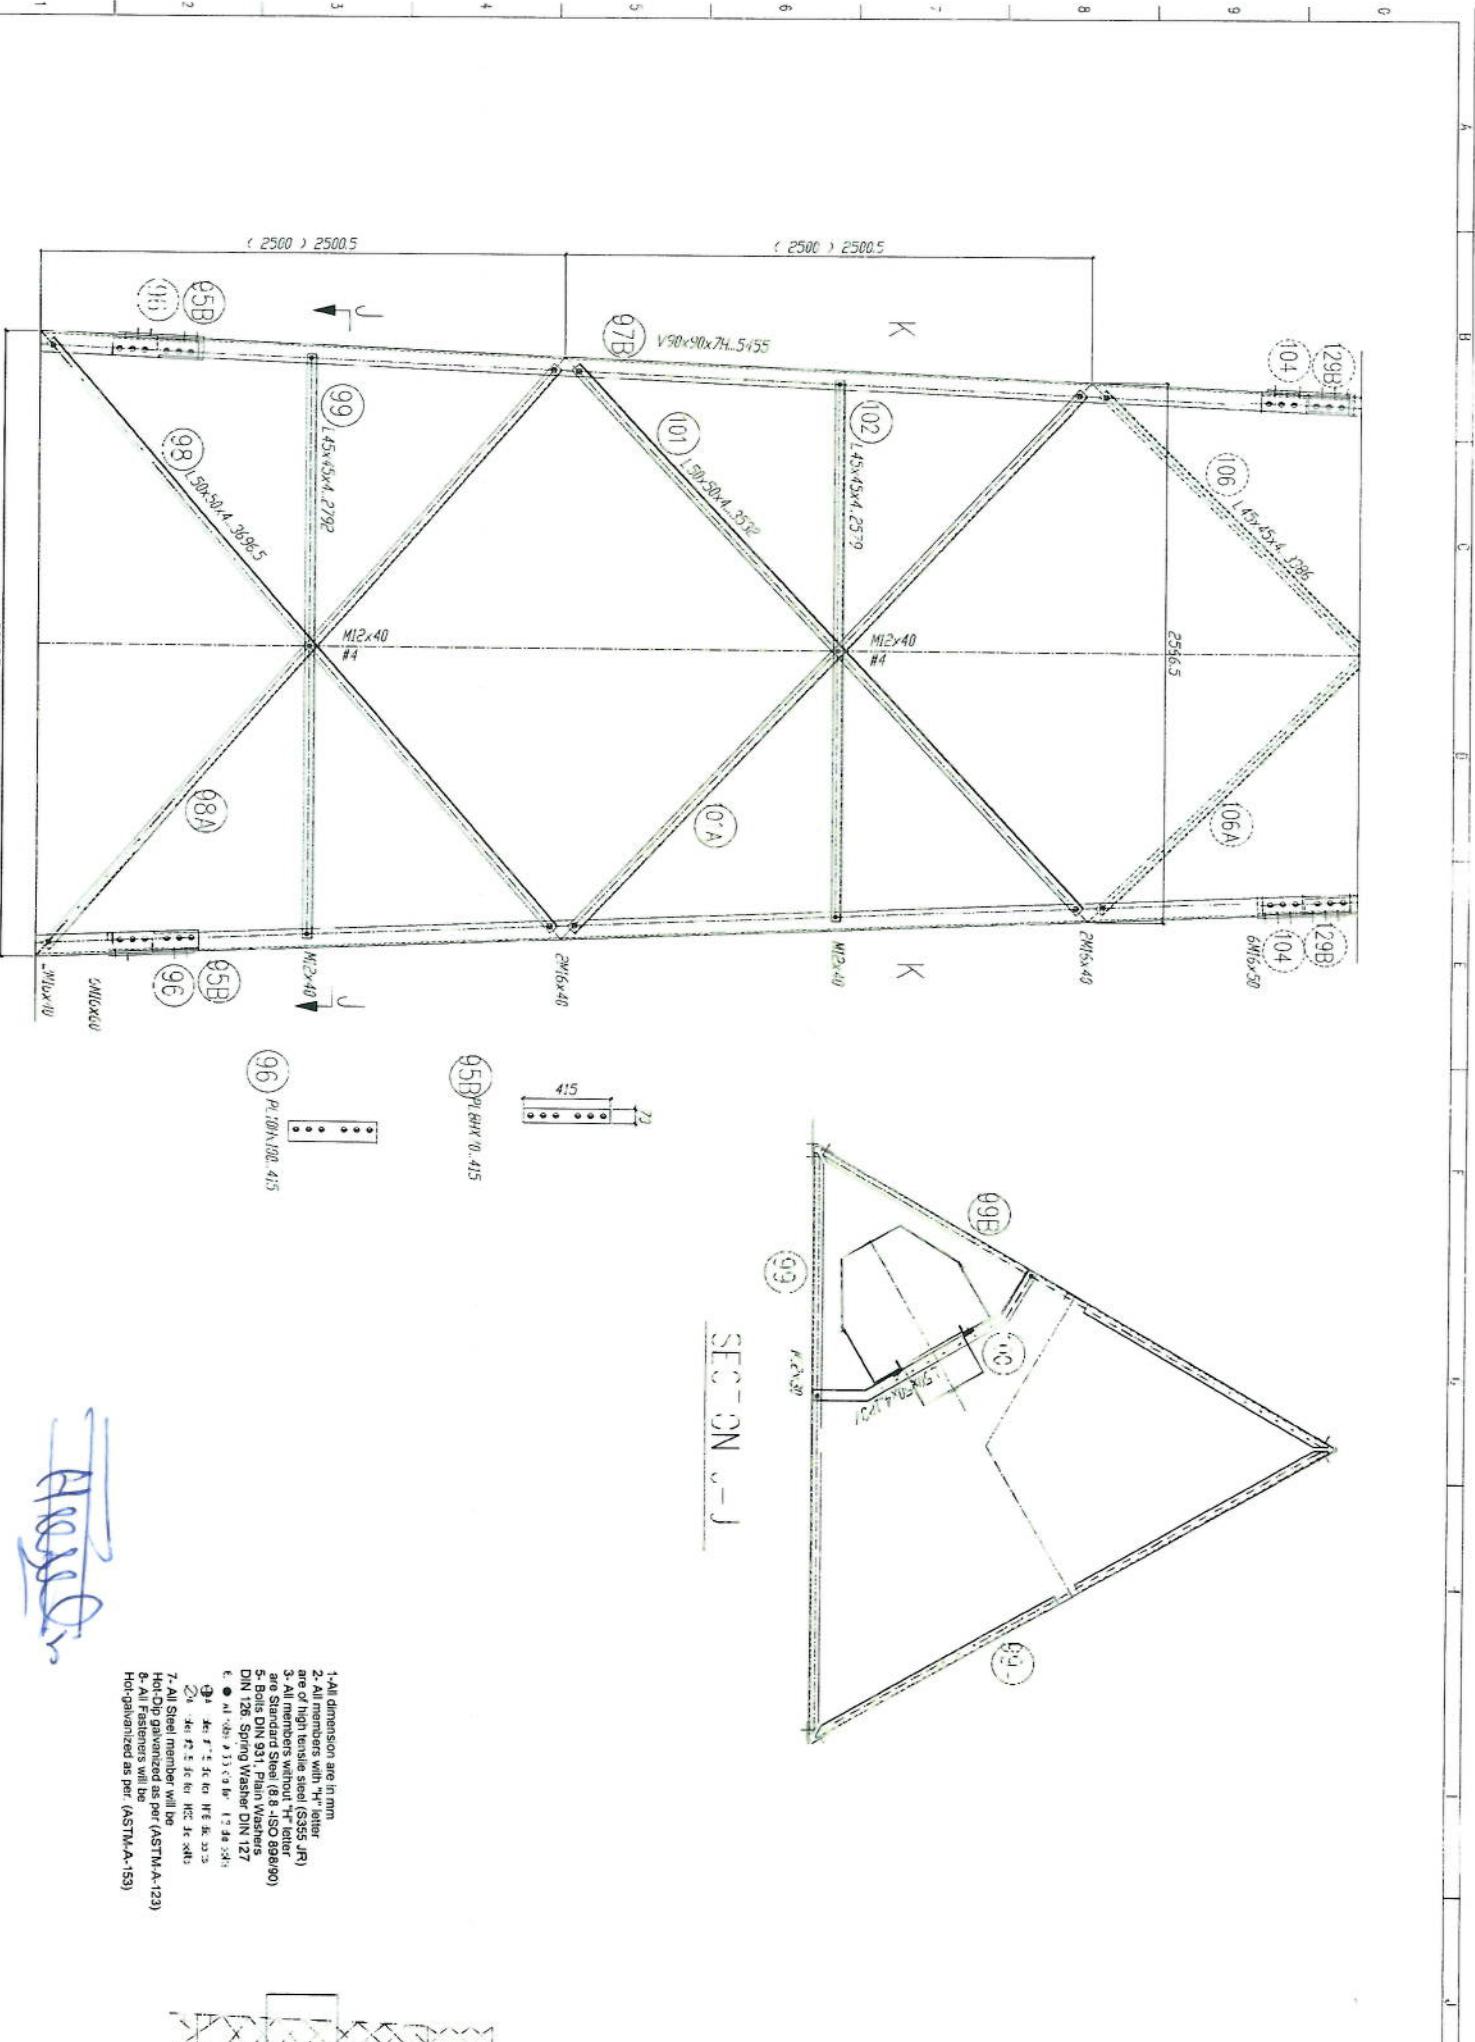


SECTION - L  
REST PLATEFORMI

GRATIG

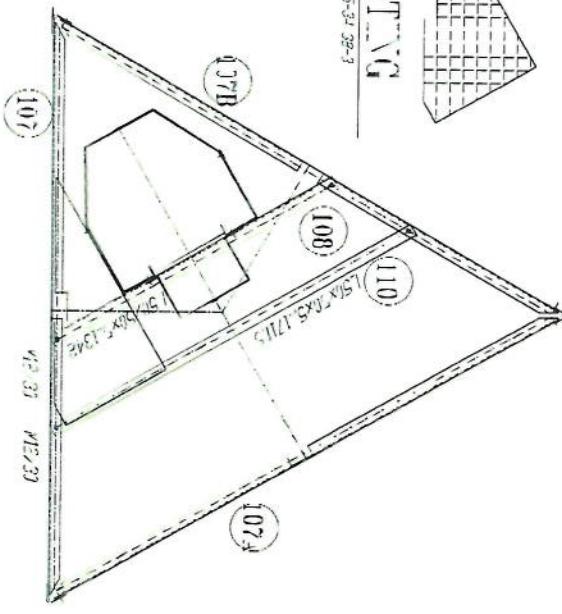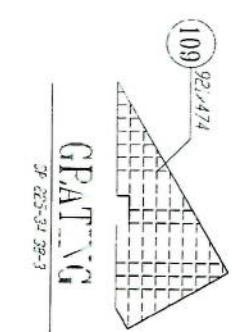

- 1-All dimension are in mm
- 2-All members with 'H' letter are of high tensile steel (S355 J2Q)
- 3-All members without 'H' letter are Standard Steel (S355 ISO 3131)
- 4-Bolts DIN 331, Plain Washers DIN 126, Spring Washer DIN 227.
- 5-Flat Head Bolt M12, DIN 6885
- 6-M20x40mm Hex Bolts DIN 933
- 7-All Steel member will be Hot-Dip galvanized as per (ASTM-A-123)
- 8-All Fasteners will be Hot-galvanized as per (ASTM-A-153)

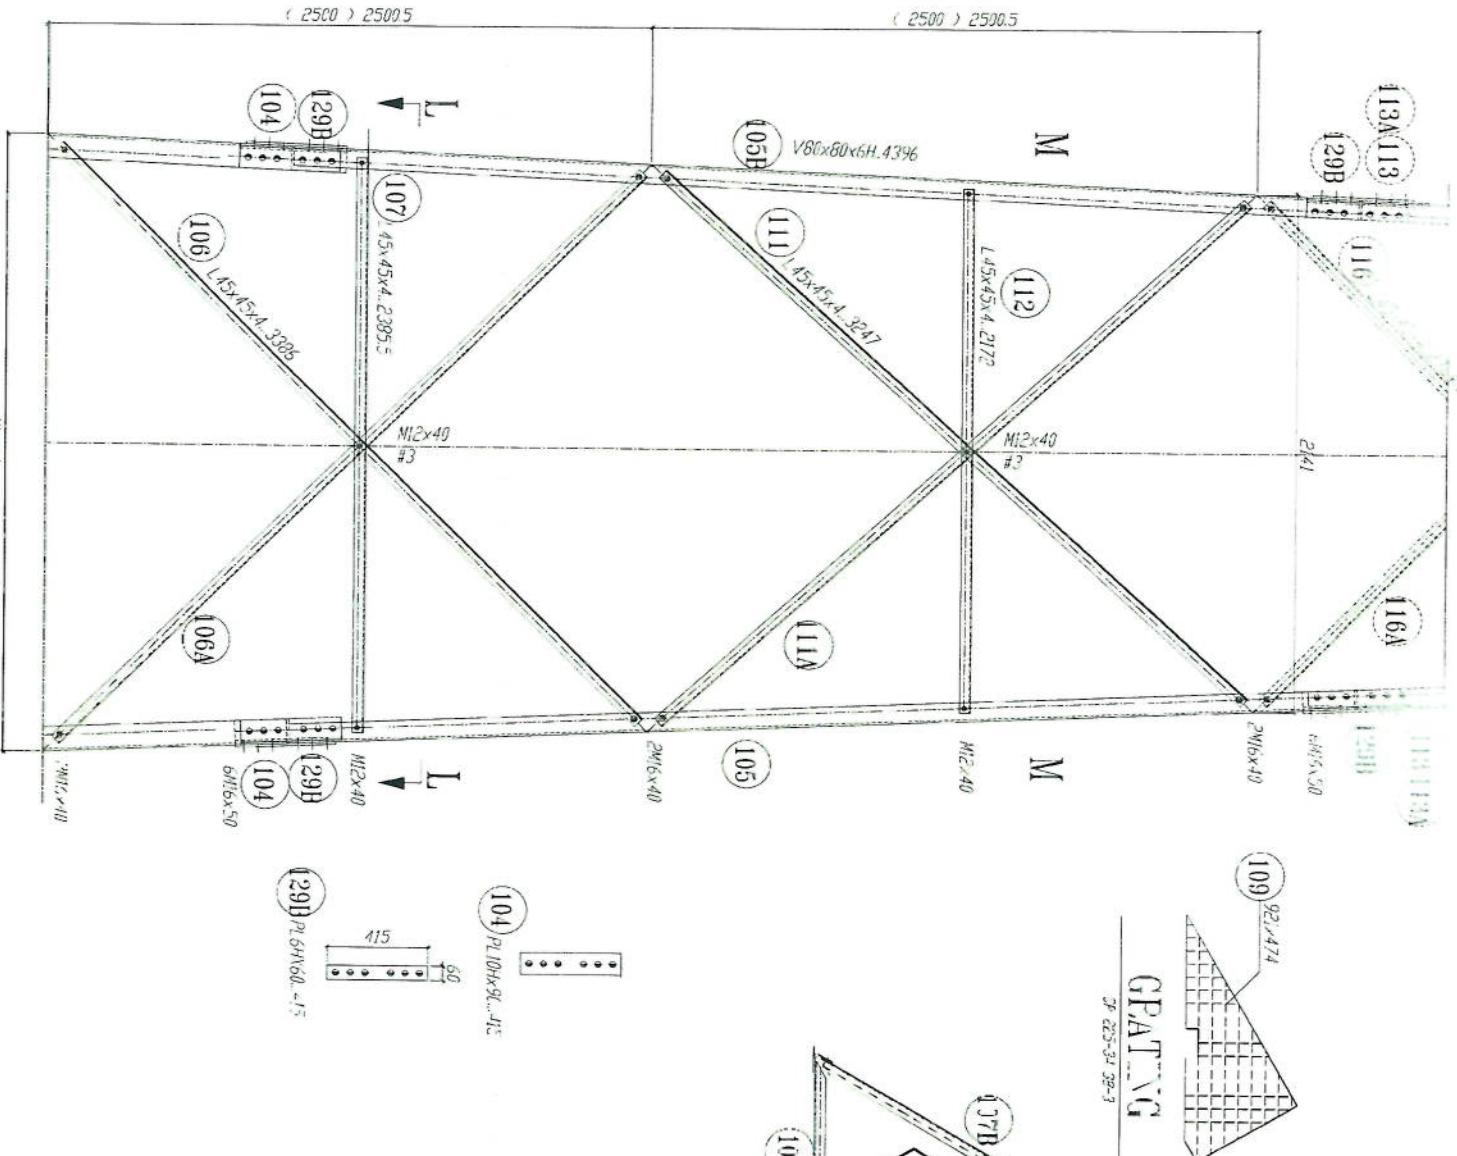

HOLDEN

( 2000 ) 2000.5

( 2000 ) 2000.5

N

P

(13A)

(29B)

(116)

L45x45x4...21645

(16A)

(13A)

(29D)

6M16x50

M12x40  
#3

M12x30

(115)

V80x80x5H.3579

L45x45x4...25445

(119)

M12x40  
#3

M12x30

M12x30

O

(120)

L45x45x4...1811

M12x40  
#3

M12x30

M12x30

(121)

(122)

(124)

(22A)

(21A)


(21B)

6M16x50


3M16x40




P

SE STO N-N

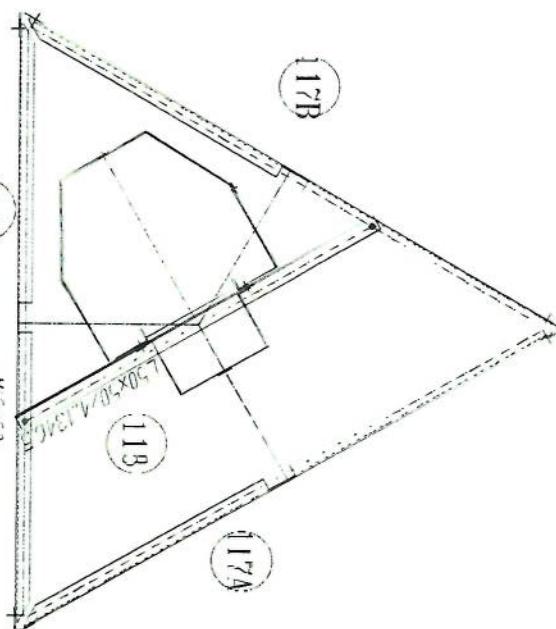

- 1-All dimensions are in mm
- 2-All members will be made of high tensile steel (S355 JR) as per Standard Steel (B 8) (ISO 98890)
- 3-All members without "H" letter are Standard Steel (B 8) (Pain Van Velders DIN 128, Spang Van Velders DIN 127)
- 4-Bolt DIN 931, Pain Van Velders DIN 128
- 5-Bolts DIN 931, Pain Van Velders DIN 127
- 6-Hex Head Bolt DIN 128
- 7-Hot-Dip Galvanized as per (ASTM-A-123)
- 8-Al Fasteners will be Hot-dip Galvanized as per (ASTM-A-153)

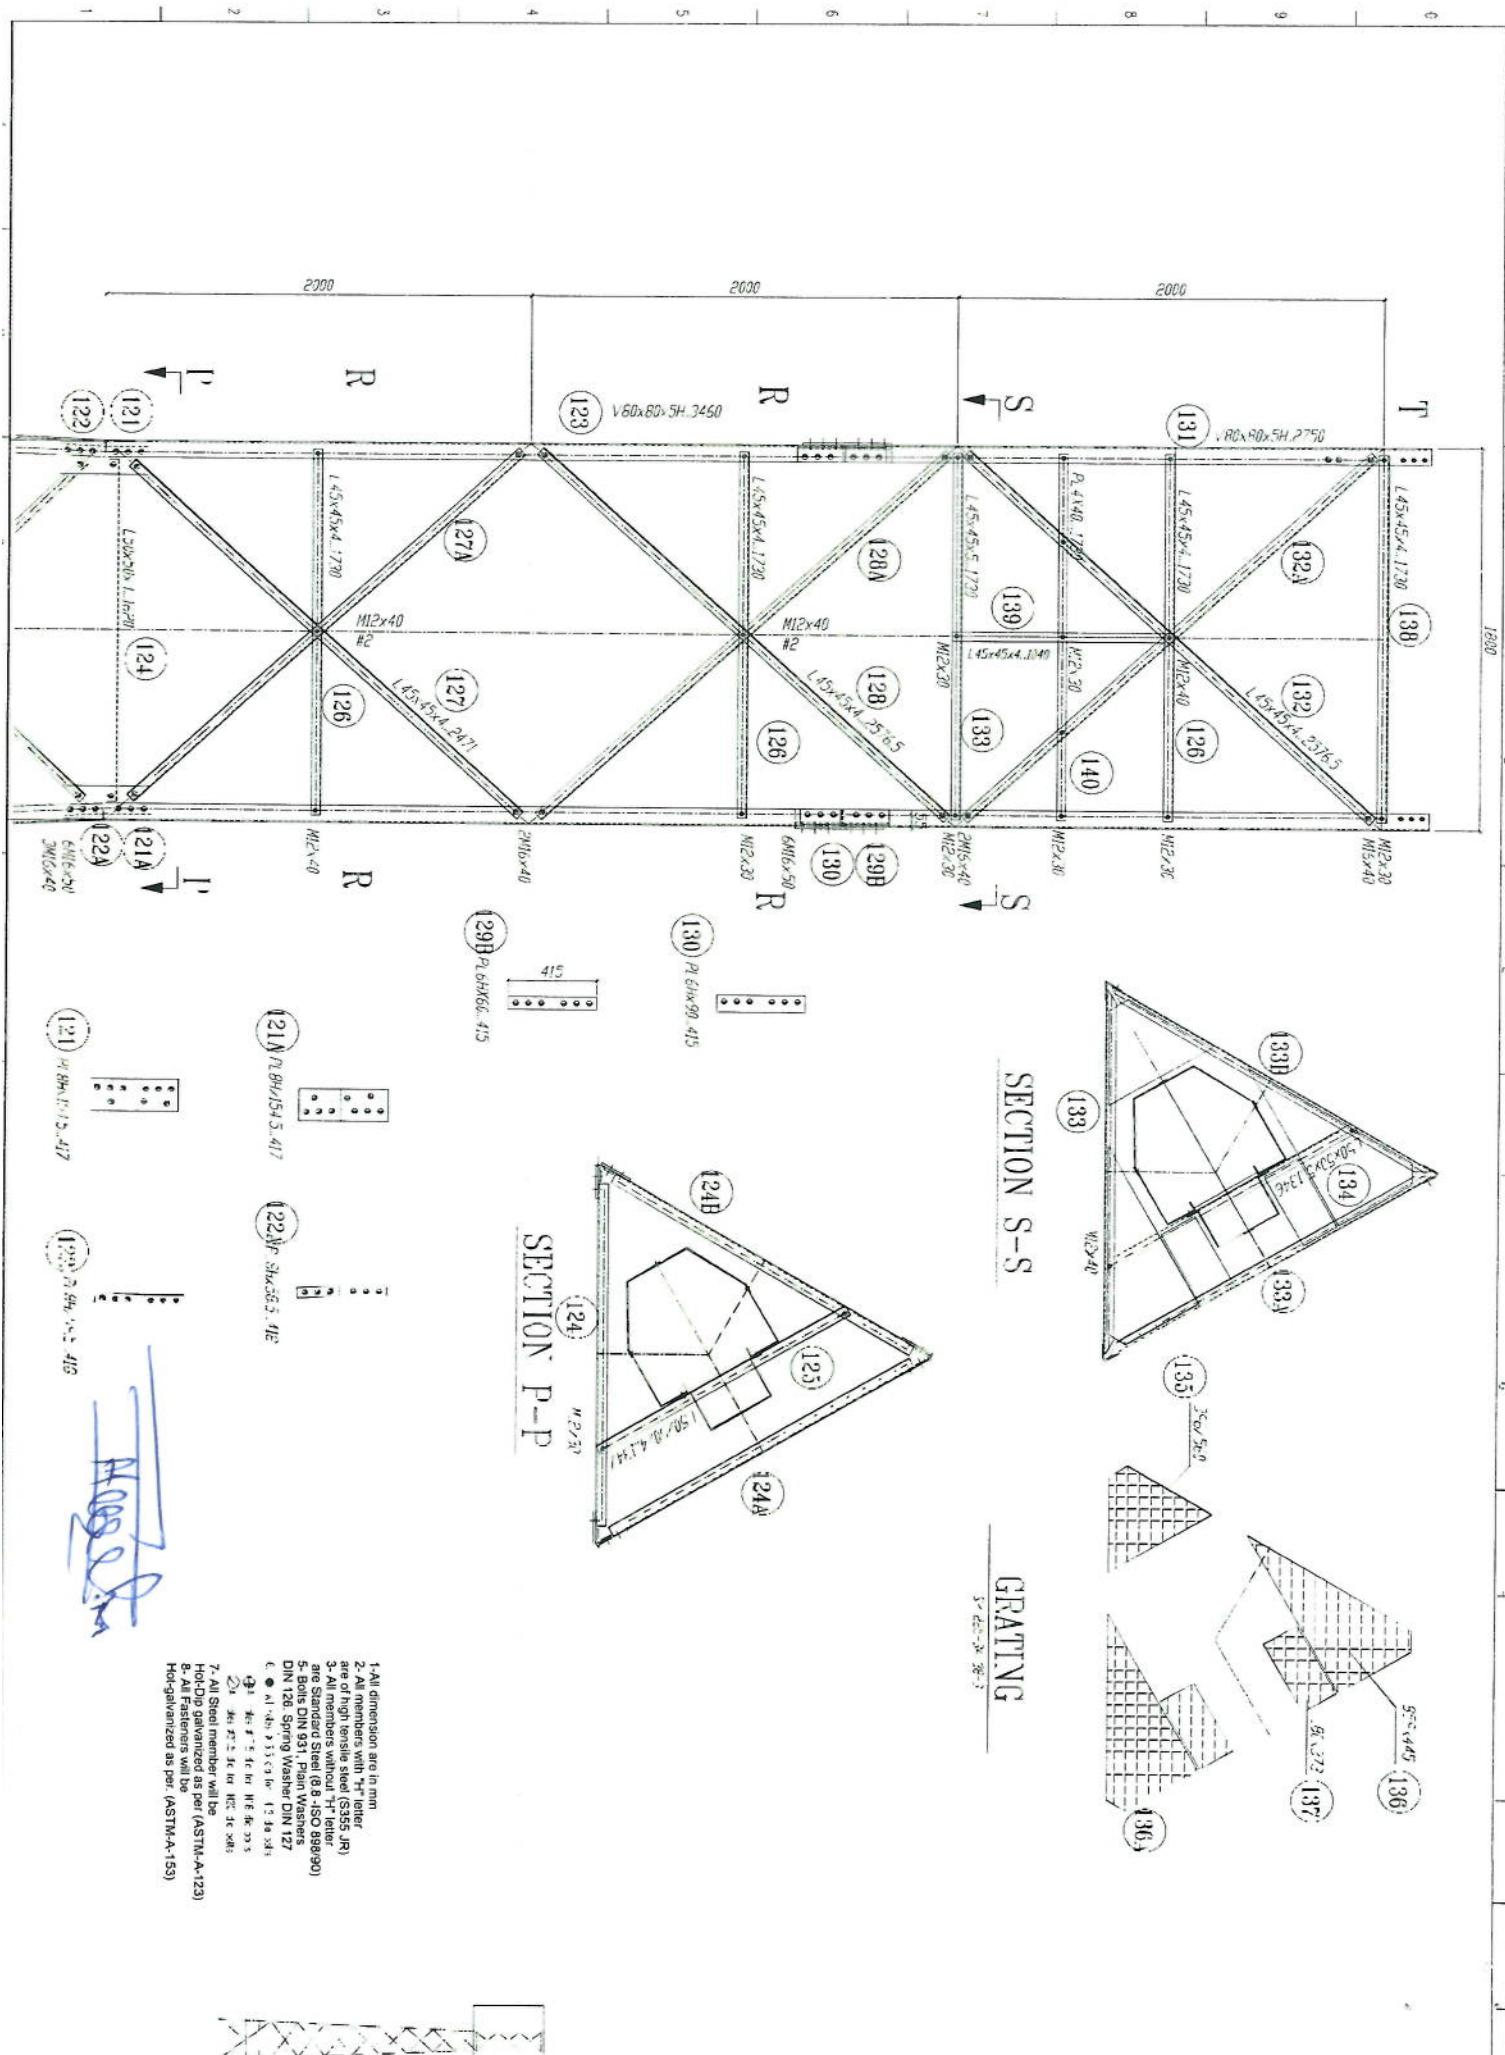


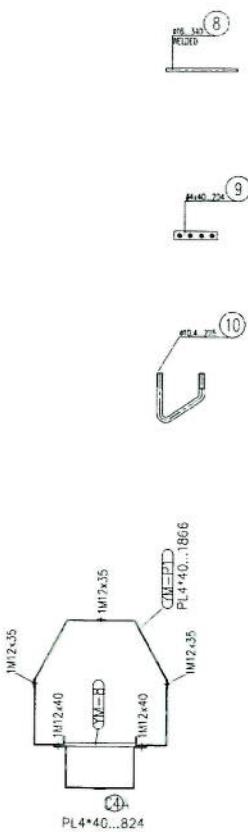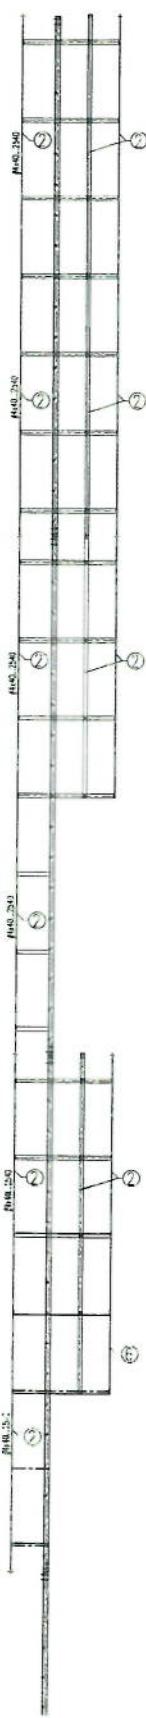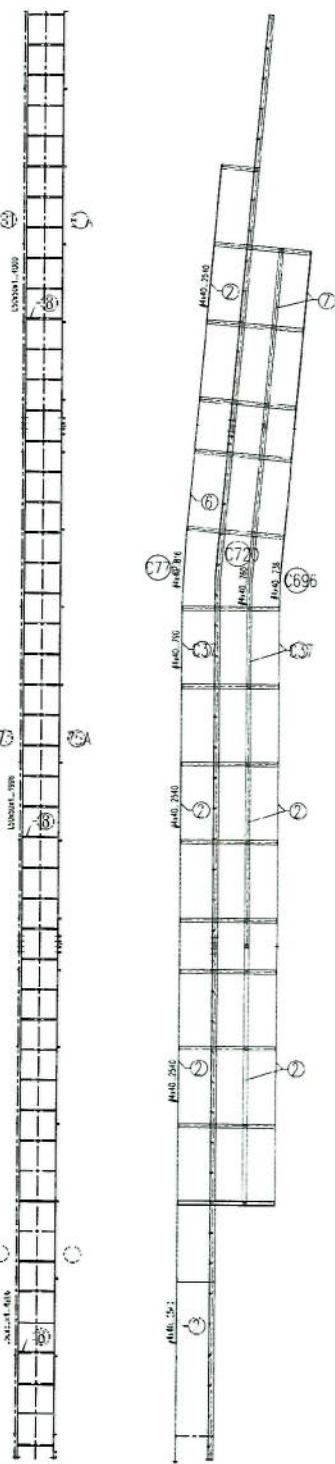


1-All dimensions are in mm  
 2-All members with "H" in them  
 are of high tensile steel (S355 RI)  
 3-All members without "H" in them  
 are Standard S355 J2 (S355 RI)  
 4-Bolts DIN 18.51, Plain washers  
 DIN 126, Spring washers DIN 127  
 5-Hot Dip Galvanized as per (ASTM-A-123)  
 & All fasteners will be  
 Hot Galvanized as per (ASTM-A-153)

*Hwang*  
Foundation Plan


Section A-A

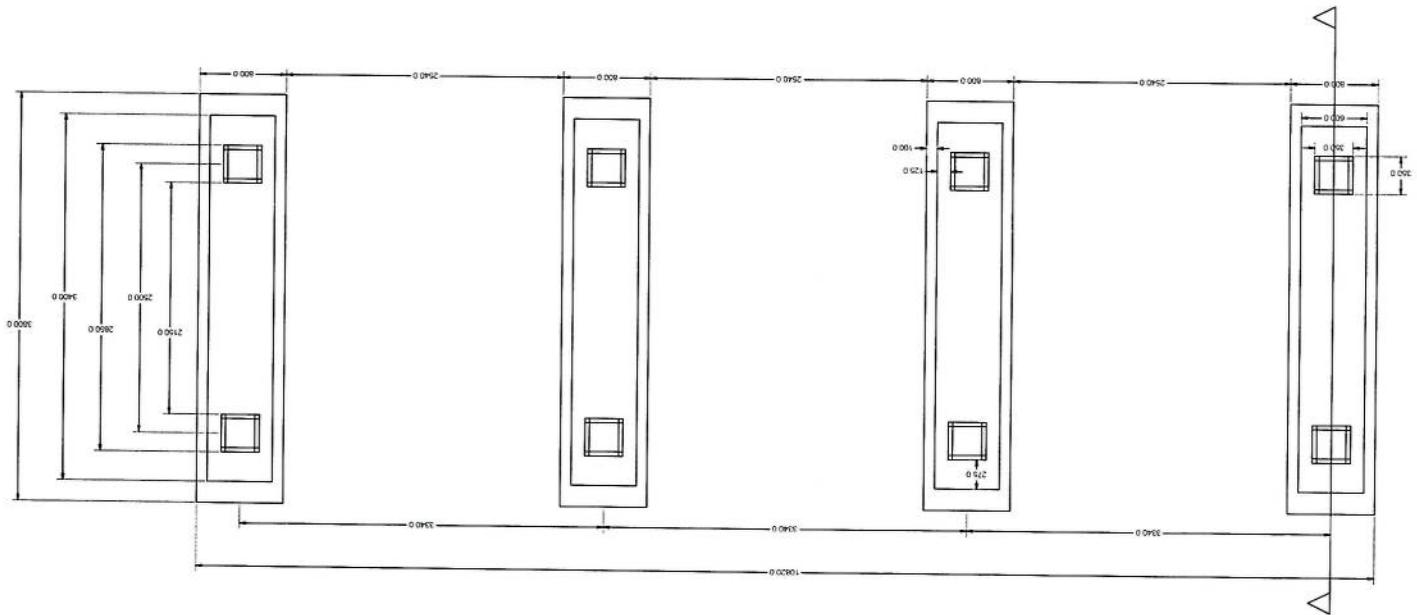

Handwritten **Section A-A**

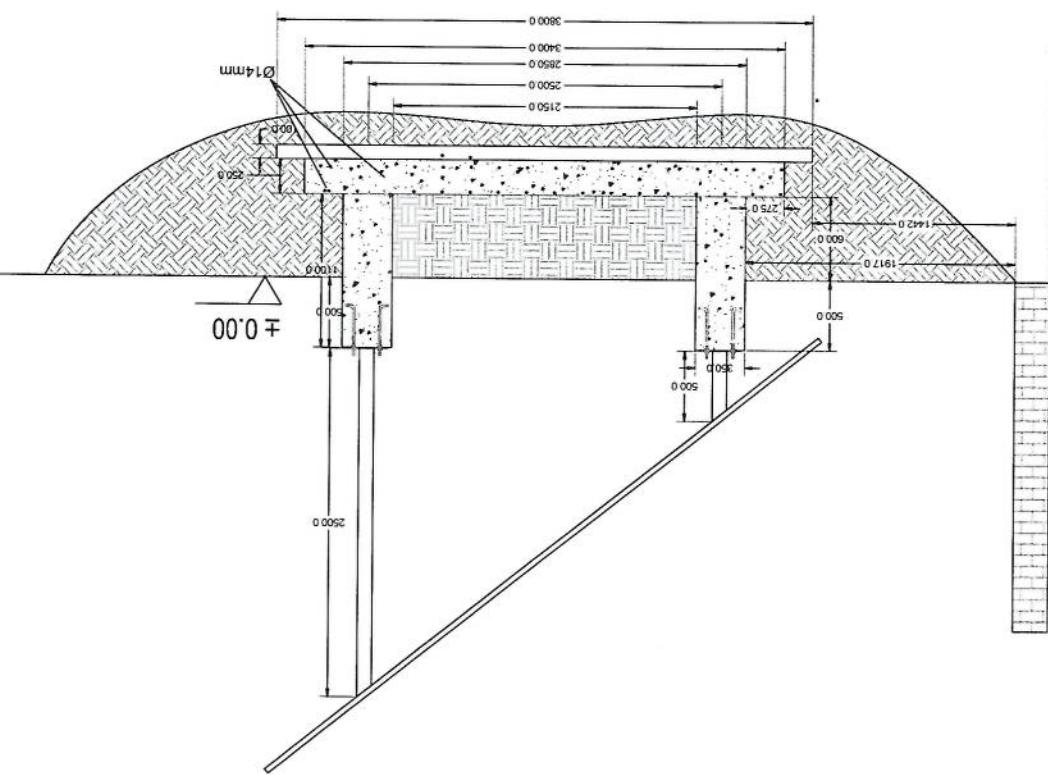


~~Haus~~ Foundation Isometric Plan

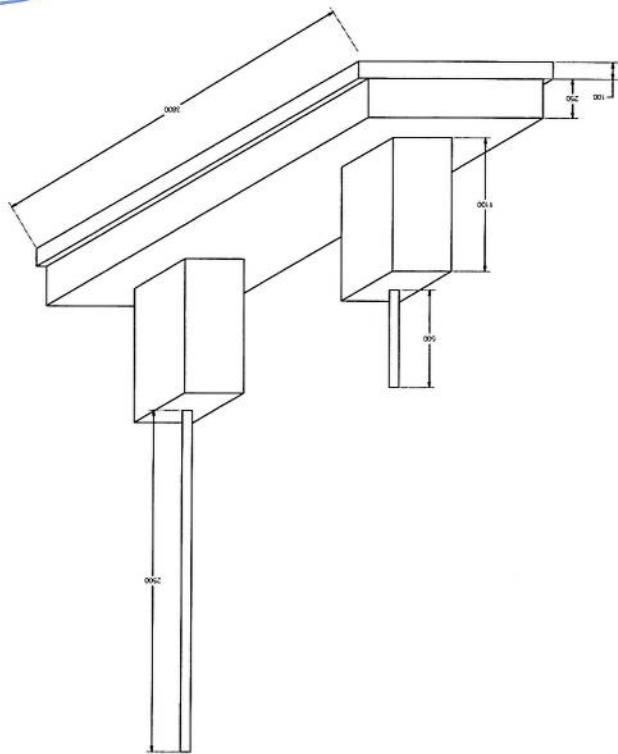

~~ANSWER~~

## Column Detail

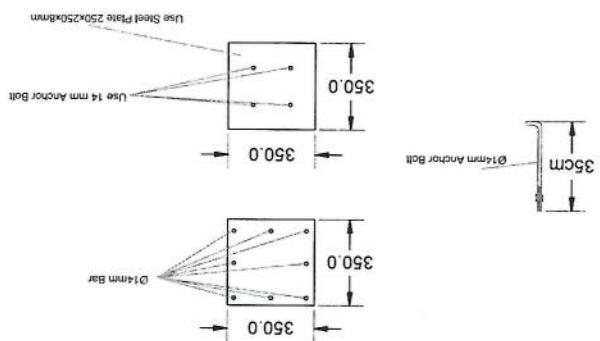

## RF &amp; BSS : دیپارتمنت:

Total Budget / item	Description	NO.					
Amount (AFS)	Amount (USD)	Total Qty.	Height (m)	Width (m)	Length (m)	Unit	Item
هواکاری و امداده سازی ساختمانی: توپیک کاری شده کندکاری شده پایه نظر پهنه توسعه چگونگی خاک و مطابق به هدایت انجینر سالجه صورت گیرد.	1	کاملا هموار بیلت براى این منظور درصورت ضرورت کندکاری و پرکاری باید صورت گیرد.	کندکاری تهاب خاک و خاشاک در داخل	در کندکاری تهاب هار اعایت زاویه 90 درجه الزامي بوده و برای جلوگیری از ریزش خاک و خاشاک در داخل	در کندکاری تهاب هار اعایت زاویه 90 درجه الزامي بوده و برای جلوگیری از ریزش خاک و خاشاک در داخل	2	هواکاری تهاب دیوارهای احاطه:
توپیک کاری تهاب هار اعایت زاویه 90 درجه الزامي بوده و برای جلوگیری از ریزش خاک و خاشاک در داخل	3	کندکاری تهاب هار اعایت زاویه 90 درجه الزامي بوده و برای جلوگیری از ریزش خاک و خاشاک در داخل	کندکاری تهاب هار اعایت زاویه 90 درجه الزامي بوده و برای جلوگیری از ریزش خاک و خاشاک در داخل	در کندکاری تهاب هار اعایت زاویه 90 درجه الزامي بوده و برای جلوگیری از ریزش خاک و خاشاک در داخل	کندکاری تهاب خاک های کندکاری شده باید به فاصله دورتر جایجا شود.	4	کندکاری تهاب خنجر تورو تانکی قیل:
کندکاری تهاب خنجر تورو تانکی قیل: توپیک کاری تهاب هار اعایت زاویه 90 درجه الزامي بوده و برای جلوگیری از ریزش خاک و خاشاک در داخل	5	کندکاری تهاب هار اعایت زاویه 90 درجه الزامي بوده و برای جلوگیری از ریزش خاک و خاشاک در داخل	کندکاری تهاب هار اعایت زاویه 90 درجه الزامي بوده و برای جلوگیری از ریزش خاک و خاشاک در داخل	در کندکاری تهاب هار اعایت زاویه 90 درجه الزامي بوده و برای جلوگیری از ریزش خاک و خاشاک در داخل	کندکاری تهاب خاک های کندکاری شده باید به فاصله دورتر جایجا شود.	6	کندکاری تهاب خاک های کندکاری شده باید به فاصله دورتر جایجا شود.
توپیک کاری تهاب هار اعایت زاویه 90 درجه الزامي بوده و برای جلوگیری از ریزش خاک و خاشاک	7	توپیک کاری تهاب اتاق محفظه، اتاق جرلتور و شنبل توسط ماشین:	توپیک کاری تهاب اتاق محفظه، اتاق جرلتور و شنبل توسط ماشین:	استخدام ساحه پیک کاری شده پایه نظر به نوع و چگونگی خاک و مطابق به هدایت انجینر سالجه صورت گیرد.	توپیک کاری تهاب اتاق محفظه، اتاق جرلتور و شنبل توسط ماشین:	7	توپیک کاری تهاب اتاق محفوظه، کندکاری شده پایه نظر به نوع و چگونگی خاک و مطابق به هدایت انجینر سالجه صورت گیرد.
توپیک کاری تهاب خنجر تورو تانکی قیل: توپیک کاری شده پایه نظر پهنه توسعه چگونگی خاک و مطابق به هدایت انجینر سالجه صورت گیرد.	8	استخدام ساحه پیک کاری شده باید 95-98 فیصد در نظر گرفته شود.	توپیک کاری ساحه کندکاری شده پایه نظر پهنه توسعه چگونگی خاک و مطابق به هدایت انجینر سالجه صورت گیرد.	کاری ساحه کندکاری شده پایه نظر به نوع و چگونگی خاک و مطابق به هدایت انجینر سالجه صورت گیرد.	توپیک کاری تهاب هار اعایت زاویه 90 درجه الزامي بوده و برای جلوگیری از ریزش خاک و خاشاک	8	کاری ساحه کندکاری شده پایه نظر پهنه توسعه چگونگی خاک و مطابق به هدایت انجینر سالجه صورت گیرد.

توضیحات: تک	کاری ساخته کنده کاری شده پایه داری نظر به نوع و چگونگی خاک و مطابق به هدایت انجیر ساحه صورت گارد.	9
توضیحات: فرش کردن جغل در فرش های داخلی اتفاق محافظه و تشدیب:	فرش کردن جغل در ساخه مطابق به تنشیه و هدایت انجیر ساحه پایه صورت گارد. مواد مورد استفاده کاری جغل در ساخه مطابق به تنشیه و هدایت انجیر ساحه پایه صورت گارد.	10
توضیحات: قرنیز کاری جغل در ساخه مطابق به تنشیه و هدایت انجیر ساحه پایه صورت گارد.	قرنیز کاری جغل در ساخه مطابق به تنشیه و هدایت انجیر ساحه پایه صورت گارد. مواد مورد استفاده جغل باکفیت عالی، حداقل سیزین 15 سالانی و حد اقل سیزین 8 سالانی متراژ پاشند و در ضخامت 15 سالانی متراژش گرد.	12
توضیحات: بتس	قرنیز کاری جغل در ساخه مطابق به تنشیه و هدایت انجیر ساحه پایه صورت گارد. مواد مورد استفاده جغل باکفیت عالی، حداقل سیزین 15 سالانی و حد اقل سیزین 8 سالانی متراژ پاشند و در ضخامت 10 سالانی متراژش گرد.	13
توضیحات: کانکریت ریزی بدون سیخ (PCC) برای کف تهداب دوارهای احتاطی :	کانکریت ترکیب 1:2:4 به این منظور استعمال میگردد و مروطوب نگهداشتن (curing) سطح آن به مدت زمان حد اکثر 28 روز و حداقل 14 روز الزامی میباشد. قالب پندی پاک، سمعت تازه و باکفیت عالی، جغل و وریگ پاک و شسته شده پایه استفاده گردد. نظارت جدی از این روند توسعه انجیر ساحه صورت گارد.	14
توضیحات: کانکریت بدون سیخ (PCC) برای فرش های داخلی اتفاق محافظه و تشناب:	کانکریت ریزی بدون سیخ (PCC) برای فرش های داخلی اتفاق محافظه، اتفاق چترلور و تشناب: کانکریت ترکیب 1:2:4 به این منظور استعمال میگردد و مروطوب نگهداشتن (curing) سطح آن به مدت زمان حد اکثر 28 روز و حداقل 14 روز الزامی میباشد. قالب پندی پاک، سمعت تازه و باکفیت عالی، جغل و وریگ پاک و شسته شده پایه استفاده گردد. نظارت جدی از این روند توسعه انجیر ساحه صورت گارد.	15
توضیحات: کانکریت ریزی بدون سیخ (PCC) برای پلاسی احتاطی :	کانکریت ریزی بدون سیخ (PCC) برای پلاسی احتاطی استعمال میگردد و مروطوب نگهداشتن (curing) سطح آن به مدت زمان حد اکثر 28 روز و حداقل 14 روز الزامی میباشد. قالب پندی پاک، سمعت تازه و باکفیت عالی، جغل و وریگ پاک و شسته شده پایه استفاده گردد. نظارت جدی از این روند توسعه انجیر ساحه صورت گارد.	16
توضیحات: کانکریت ریزی بدون سیخ (PCC) برای زننه های اتفاق محافظه، تشناب و تهداب های cabl tray :	کانکریت ریزی بدون سیخ (PCC) برای زننه های اتفاق محافظه، تشناب و تهداب های cabl tray : کانکریت مارک (fc=3000psi) (211 kg/cm <sup>2</sup> ) به این منظور استعمال میگردد و مروطوب نگهداشتن (curing) سطح آن به مدت زمان حد اکثر 28 روز و حداقل 14 روز الزامی میباشد. قالب پندی پاک، سمعت تازه و باکفیت عالی، جغل و وریگ پاک و شسته شده پایه استفاده گردد. نظارت جدی از این روند توسعه انجیر ساخه صورت گارد.	17
توضیحات: سنتگ کاری برای دوارهای احتاطی:	سنتگ کاری برای دوارهای احتاطی: سنتگ کاری به مدت زمان حد اکثر 28 روز و حداقل 14 روز الزامی میباشد. سنتگ معدنی محلی با ابعاد تقریبی 30 در 30 سانتی متراژ از این روند توسعه	18

ستگ کاری اتاق محافظه، اتاق بخاری و تشنایپ:

19	39.57	4.10	0.50	19.30	m3	1	ستگ کاری اتاق محافظه، اتاق بخاری به مدت زمان حد اکثر 1:4 صورت گیرد و مرطوب نگهداشتن آن به مدت زمان حد اکثر 14 روز و حداقل 30 سالی متراده شود.	
20	388.96	3.40	57.20	m2	2	28	هنجات سنگ کاری دیوار احاطه‌ی:	
21	9.65	0.50	19.30	m2	1	روز الزامی میباشد.	هنجات سنگ کاری با مساله ترکیب 1:3 صورت گیرد و مرطوب نگهداشتن آن به مدت زمان حد اکثر 28 روز و حداقل 14 روز الزامی میباشد.	
22	2.38	0.25	1.00	9.53	m3	1	28	هنجات سنگ کاری اتاق محافظه و تشنایپ:
23	21.90	2.00	0.25	43.80	m3	1	28	هنجات سنگ کاری اتاق محافظه و تشنایپ با مساله ترکیب 1:4 استفاده خواهد شد. هنجان خدامت جعل نباید از 15 سالی متر پیشتر باشد.
24	5.02	2.42	0.25	8.30	m3	1	28	هنجات سنگ کاری اتاق محافظه و تشنایپ با مساله ترکیب 1:4 استفاده خواهد شد و حدت زمان برای ایجاد احاطه‌ی:
25	45.60			45.60	m	1	28	هنجات سنگ کاری اتاق محافظه و تشنایپ با مساله ترکیب 1:4 استفاده خواهد شد و حدت زمان برای ایجاد احاطه‌ی:
26	1.21	0.23	0.25	21.00	m3	1	28	کانکریت سیخ دار (RCC) برابی پوشش اتاق محافظه و تشنایپ:
27	2.20	0.12	1.00	18.33	m3	1	28	کانکریت سیخ دار (RCC) برابی اعصار بام اتاق گارد و تشنایپ باید از کانکریت سیخ دار مارک f'c=3000psi (211 kg/cm <sup>2</sup> ) و جعل نمایز و شسته شده برا کانکریت ریزی ضروری است. سیخندی آن مطابق به تقشه صورت گیرد. حداقل زمان برای ایلاری 14 روز و حداقل 28 روز میباشد.
28							کانکریت سیخ دار (RCC) برابی سلپ جزئی اتور و کانکریت:	
							توضیحات: برای اعصار سلپ جزئی اتور باید از کانکریت سیخ دار مارک f'c=3000psi (211 kg/cm <sup>2</sup> ) و شسته شده برا کانکریت ریزی ضروری است. سیخندی آن مطابق به تقشه صورت گیرد. حداقل زمان برای ایلاری 14 روز و حداقل 28 روز میباشد.	

37	نهیه و نصب گلکین های چوبی برای اتفاق محافظه و نشنباب : نهیه کلکین چوبی بک جداره (بک شیشه بی) رنگ شده که اندازه آن در نقشه ها موجود است باید انجام شود.	36	روز صورت گیرد. از ریگ پاگ و شسته شده و سمنت تازه و آب پاک در ترکیب مساله آن استفاده شود.	35	پلاستر چت اتاق محافظ و نشنباب : پلاستر باید 15 ملی متر در نظر گرفته شود و از ترکیب 1:4 سمنت، ریگ و مساله استفاده شود و حد اکثر 28 روز صورت گیرد. از ریگ پاگ و شسته شده و سمنت تازه و آب پاک در ترکیب مساله آن استفاده شود.	34	پلاستر چت اتاق محافظ و نشنباب : پلاستر باید 15 ملی متر در نظر گرفته شود و از ترکیب 1:4 سمنت، ریگ و مساله استفاده شود و حد اکثر 28 روز صورت گیرد. از ریگ پاگ و شسته شده و سمنت تازه و آب پاک در ترکیب مساله آن استفاده شود.	33	پلاستر سطح داخلی و بیرونی پلک دیوارهای اتاق محافظ و نشنباب : پلاستر پلاسترن باید 15 ملی متر در نظر گرفته شود و از ترکیب 1:4 سمنت، ریگ و مساله استفاده شود و حد اکثر 28 روز صورت گیرد. از ریگ پاگ و شسته شده و سمنت تازه و آب پاک در ترکیب مساله آن استفاده شود.	32	پلاستر سطح داخلی و بیرونی دیوارهای اتاق محافظ و نشنباب : پلاستر پلاسترن باید 15 ملی متر در نظر گرفته شود و از ترکیب 1:4 سمنت، ریگ و مساله استفاده شود و حد اکثر 28 روز صورت گیرد. از ریگ پاگ و شسته شده و سمنت تازه و آب پاک در ترکیب مساله آن استفاده شود.	31	پلاستر سطح داخلی و بیرونی دیوارهای اتاق محافظ و نشنباب : پلاستر پلاسترن باید 15 ملی متر در نظر گرفته شود و از ترکیب 1:4 سمنت، ریگ و مساله استفاده شود و حد اکثر 28 روز صورت گیرد. از ریگ پاگ و شسته شده و سمنت تازه و آب پاک در ترکیب مساله آن استفاده شود.	30	ساخت و نصب سلیه بان براى پوشش چتر انداخته شود. جوب پاک و نو برای قالب بدنه و مشخصات آن نظر به تغییر و چهل تیزی شنسه شده براى کانکریت رنگی ضروری است. سینخندی آن مطابق به نقشه صورت گیرد. حداقل زمان براى آبیاری 14 روز و حداقل 28 روز میباشد.	29	کانکریت سیخ دار (RCC) (RCC) براى سلب (BTS) باید اعماقل بتسیخ دار کانکریت باشند فرم فازی با تامین پست های پایه ها و چوب هایی و سلیر مواد ضرورت با پوشش آهن چادر گنج و استعمال ضد زنگ شامل این مواد بوده و ابعاد و مشخصات آن نظر به تغییر و چهل تیزی شنسه شده براى چنبل، تازه آب، عایق کاری، استعمال ندر جاهای مواد ضرورت، میخ و خوبه باجرای کار کامل.
----	---	----	--	----	---	----	---	----	--	----	--	----	--	----	---	----	---

تثبیه و نصب دروازه های چوبی اتاق محافظه و شتاباب:

دروازه چوبی فلزی که ضد زنگ ، دستگیره و قفل و غیره ابزار مربوطه ان تیز شامل میباشد و ابعاد و سایر خصوصیات ان باید از روی نقشه و ساخته کاری تعیین گردد.

تثبیه باید از چوب روسی خشک و قالب دسترس در افغانستان استفاده آن باید با زنگ ها که بازگشته مطابقت داشته باشد. زنگ ابتدایی و آخری، دستگیره، قفل و غیره و سایر مربوطه آن باید بازگشت و مواد مورد استفاده آن باید بازگشت.

38	تثبیه و نصب دروازه های چوبی اتاق محافظه و شتاباب:	دروازه چوبی فلزی که ضد زنگ ، دستگیره و قفل و غیره ابزار مربوطه ان تیز شامل میباشد و ابعاد و سایر خصوصیات ان باید از روی نقشه و ساخته کاری تعیین گردد.
39	توضیحات:	ساخت و نصب دروازه فلزی برای ورودی اصلی ساخت:
40	توضیحات:	زنگ و رنگ نهایی و کار تمام بیمگرد. ابعاد و محل انصب ان باید مطابق به نقشه صورت گیرد.
41	توضیحات:	رنگمالی سطح داخلی و بیرونی تمام دیوارهای دیوار احاطه ای اتفاق محافظه و تشتاب:
42	تکمیله و نصب کموده برای تشتاب:	کموده با تمام بسته ها ، پلیپ ها و تمام و سایر مورد ضرورت آن کار تمام. کموده ابرائی و برای تشتاب استفاده گردد.
43	اعمار چاه فاضلاب برای تشتاب:	اعمار چاه فاضلاب تنشاب که شامل کندکاری چاه، نیمه و جهابات چک کانکریتی سیستم دار داخل چاه، پلیپ دوات از جاه الى تنشاب، سریوش کانکریتی سیستم دار، ریگ اندازی در داخل و اطراف چک و سایر مواد مورد ضرورت نظر به نقشه و هدایت اخیر ساخته.
44	تکمیله و نصب لاین برق برای سویچ ها و گروه های اتفاق محافظه و تشتاب:	استفاده: ولیر متسی عالیک کاری شده تعداد هسته: مفرد (ایک تار) سایز مقطعه: 2.5 ملی متر مریخ زنگ: آئی + سرخ و نصواری هسیاه
45	تکمیله و نصب لاین برق برای ساخت های اتفاق محافظه:	استفاده: ولیر متسی عالیک کاری شده تعداد هسته: مفرد (ایک تار) سایز مقطعه: 2.5 ملی متر مریخ زنگ: آئی + سرخ و نصواری هسیاه
46	تکمیله و نصب ساخت:	مواد مورد استفاده بسیج یک دکمه بی 20 امپیره که تمام ابزار آلات و بسته بندی های آن شامل باشد.
47	تکمیله و نصب ساخت:	مواد مورد استفاده باید از چوب اتاق نگهبان و هویلی:
48	استفاده: چراغ های سطحی و دیواری که با هر تقویت معه تمام پرده های مربوطه	تکمیله و نصب چراغ (ایلت) برای اتاق نگهبان و هویلی: تکمیله باید از چوب روسی خشک و قالب دسترس در افغانستان استفاده آن باید بازگشت و مواد مورد استفاده: چراغ های سطحی و دیواری که با هر تقویت معه تمام پرده های مربوطه

نحوه نصب فیوز باکس:	مواد مورد نیاز	pc	1	1.00			
استفاده سه عدد سرکت بردیکر (PCS 63A/AC and 1 PCS 16A/AC 2) میباشد، تمام پر زده جات رو کنده های مربوطه فیوز باکس باید داخل شalter ویا اطلاع جزئی اخراج نصب گردند.							

نحوه نصب