



امارت اسلامی افغانستان
شرکت مخابراتی افغان تیلی کام



د افغانستان اسلامی امارت
د افغان تیلی کام مخابراتی شرکت



د افغان تیلی کام مخابراتی شرکت لوی ریاست
د مالی او اداری معاونیت
د تدارکاتو امریت
د پیرودلوي مدیریت
د اجناسو او خدماتو پیرودلو مدیریت

(موضوع: د بادغیس ولایت دره بم ولسوالی کېښي د 006 سایت نوی جوړیدنه)

شماره درخواست نرخده: { 3491 }
تاریخ صدور درخواست نرخده: { 1444/11/14 }

جنس فوق ضرورت : ریاست عملیاتی بیسیم (آمریت RF&BSS)

تاریخ ترتیب استعلام : (1444 / 11 / 14)

- (1) اداره {نام اداره تدارکاتی را درج کنید} تخصیص بودجه لازم برای تدارک اجنبى/ خدمات غیر مشورتی مندرج این درخواست را دارد.
 - (2) آفر سربته شما الى {تاریخ و وقت را درج کنید} یا قبل از آن به دفتر {مدیریت خریداری امریت تهیه و تدارکات شرکت افغان تیلیکام } تسليم داده شود.
 - (3) آفر ها ئیکه بعد از میعاد تسليمی ارائه گردد، بدون اینکه بازشود مسترد می گردد. پاکت حاوی آفر باید به صورت واضح عبارت نرخ برای {نام اجنبى/ خدمات غیر مشورتی را درج کنید} نشانی شده باشد.
 - (4) آفر ارائه شده در آفرها باید الى مدت (30) روز تقویمی سر از تاریخ ختم میعاد تسليمی آفرها اعتبار داشته باشد.
 - (5) در صورت تغیر در مقدار نیازمندی، اداره می تواند مقدار نیازمندی تقاضا شده را الى (25) فيصد زیاد و یا کم نماید، مشروط به اینکه قیمت مجموعی آن از حدود صلاحیت پولی برای درخواست نرخ گیری تجاوز ننماید.
 - (6) ترجیح داخلی مطابق حکم چهارم طرز العمل تدارکات قابل اجرا است. {مورود ترجیح داخلی و فيصدی آنرا درج نمائید}.
 - (7) آفر گشائی در محضر عام حتمی نبوده و فرمایش دهنده مکلف به قبول نازلترين نرخ نمی باشد. در صورت رد هر یک یا تمام آفرها فرمایش دهنده کدام مسؤولیت در قبال داوطلب تهیه/ارائه کننده ندارد.
 - (8) آفر دهنده اسناد ذیل را با آفر خویش ضمیمه می نماید:
 - 1 جواز تجاری/ فعالیت/کار قابل اعتبار؛
 - 2 نمبر تشخیصیه مالیه؛
 - 3 اجازه نامه تولید کننده (در صورت لزوم).
 - 4
 - (9) سنده نرخ گیری تکمیل و توسط شخص با صلاحیت یا نماینده تهیه/ ارائه کننده در هر صفحه مهر امضاء شده باشد.
- نام کارمند صادر کننده درخواست نرخ گیری:

امضاء هیئت

امضاء هیئت

امضاء هیئت

جدول اقلام و قیمت ها

شماره	اسم و تشریح با مشخصات تجزیکی اقلام	واحد	مقدار	قیمت فی واحد به افغانی	قیمت مجموعی به افغانی
1	اعمار احاطه سایت BDG006 واقع ولایت بادغیس ولسوالی دره بم فریه پنجاب همراه با گارد روم و تشناب مطابق مشخصات ضمیمه	PCS	1		
2	اعمار یک سلب جنراتور همراه با سایبان آن در سایت BDG005 مطابق مشخصات ضمیمه	PCS	1		
3	اعمار یک سلب بطری بانک BTS همراه با سایبان آن در سایت BDG006 مطابق مشخصات ضمیمه	PCS	1		
4	اعمار فاوندیشن سولر سیستم در سایتهاي BDG006 مطابق مشخصات ضمیمه	PCS	1		
5	انتقال تاور از گدام مهتاب قلعه و تهیه نت و بولت و نصب تاور متذکره 30 متره گرنیفیلد همراه با فاوندیشن در سایت BDG006 مطابق مشخصات ضمیمه	PCS	1		
6	اعمار سرک به طول 1km یک کیلو متر		1		

نوت: باز دید ساحه لازمی میباشد.

مجموع قیمت به ارقام بشمول مالیات: عدد

مجموع قیمت به حروف بشمول مالیات:

مجموع مبلغ مالیات به ارقام و حروف:

مجموع قیمت به ارقام بدون مالیات: عدد (قابل پرداخت)

مجموع قیمت به حروف بدون مالیات (قابل پرداخت)

مدت ضمانت (ورانتی / گرنتی) بعد از تاریخ اكمال:

مشخصات ضم پیشنهاد می باشد:

پاداشت : هرگاه شرکت میخواهد انصراف کند باید از تاریخ استعلام نرخگیری الی دو یوم انصراف خود را بطور رسمی ارایه نماید.

مشخصات تجزیکی اجنبی

مشخصات	اقلام	شماره

مشخصات	اقلام	شاره
مهر تهیه/ارائه کننده	اسم شخص یا نماینده با صلاحیت تهیه/ارائه کننده: امضای شخص یا نماینده تهیه/ارائه کننده: تاریخ: شماره تلفون حتمی:	اسم تهیه/ارائه کننده:

یادداشت: فرمایش گیرنده کاپی رهنمود، ساخت و مدل، بروشور و یا فهرست تجهیزات یا خدماتی را که اکمال می نماید ضمیمه نماید. معلومات فوق جهت ارزیابی مؤثر آفرها استفاده می گردد.

شرایط تدارک و پرداخت

شرایط ذیل صرف با موافقه تحریری فرمایش دهنده قابل تغییر می باشد.

(1) تهیه کننده مکلف به پرداخت تأمینات و تضمینات می باشد ، تأمینات از سر جمع پول 5 الی 15 فیصد اخذ میگردد و بعد از تکمیل و رانتی به اکانت شرکت انتقال میگردد.

(2) بعد از اکمال خدمات غیر مشورتی/ تهیه اجناس، تهیه/ارائه کننده باید نسخه اصلی و (2) کاپی بل (Invoice) را به فرمایش دهنده تسليم نماید؛

(3) پرداخت توسط فرمایش دهنده، طی مدت (30) روز کاری در مقابل مقدار واقعی اجناس/خدمات غیر مشورتی تهیه شده صورت می گیرد.

(4) فرمایش دهنده میتواند در حالات ذیل با ارسال اطلاعیه کتبی به تهیه/ارائه کننده، امر خریداری را کاملاً یا فسماً فسخ نماید:

1- تهیه/ارائه کننده موفق به تحويل بخش یا تمام اجناس درظرف مدت معینه در امر خریداری نشود؛

2- تهیه /ارائه کننده موفق به اجرای مکلفیت های دیگر تحت امر خریداری نشود.

3- هرگاه در اجناس اکمال شده یا خدمات ارائه شده نواقص و یا کاستی ها مشاهده گردد، تهیه/ارائه کننده مکلف به رفع نواقص و کاستی ها در مدت (3) روز کاری بعد از دریافت اطلاعیه در مورد می باشد، در غیر آن فرمایش دهنده می تواند امر خریداری را فسخ نماید.

4- هرگاه تهیه/ارائه کننده، در جریان داوطلبی و یا حین اجرای وظایف محوله تحت امر خریداری اقدام به فساد و تقلب نموده باشد.

(5) هرگاه در درخواست نرخ گیری میعاد ضمانت (وارتی/ گرنتی) تصريح گردیده باشد، تهیه/ارائه کننده مکلف به تعویض در طول مدت معینه می باشد.

اصلاح اشتباهات محاسبوی

(1) اشتباهات محاسبوی طور ذیل تصحیح می گردد:

- 1- در صورت تفاوت میان مبلغ به ارقام و حروف، مبلغ به حروف قابل اعتبار می باشد؛
- 2- در صورتیکه تفاوت میان قیمت فی واحد و قیمت مجموعی وجود داشته باشد، قیمت فی واحد برای ارزیابی قیمت ها و ترتیب امر خریداری قابل اعتبار می باشد؛
- 3- در صورت موجودیت نفاوت میان نرخ فی واحد و قیمت مجموعی (حاصل ضرب مقدار در نرخ فی واحد)، نرخ فی واحد قابل اعتبار می باشد، هرگاه از نظر فرمایش دهنده اشتباه در نقاط اعشاری در قیمت فی واحد برجسته باشد، در این صورت قیمت مجموعی اقلام طوریکه نرخ داده شده است قابل اعتبار بوده و قیمت فی واحد باید اصلاح شود.
- 4- فرمایش دهنده مطابق مندرجات فوق اشتباهات محاسبوی را اصلاح و بعد از اخذ موافقه کننده داوطلب در قیمت مجموعی آفر محاسبه می نماید.
- 5- داوطلب مکلف به پذیرش اشتباهات محاسبوی در آفر خویش می باشد. در صورت عدم پذیرش اشتباهات محاسبوی توسط داوطلب، آفر وی رد می گردد.



REVISION RECORD
REVISION NO: ۱
DATE: ۱۴۰۰/۰۷/۰۱
DE:

LEGEND:



PROJECT TITLE / NO:

GSM SITES

سیم کارڈ مکانیزم

ساتلایٹ

DRAWING TITLE:

Project Implementation Det.

DRAWN BY:

Project Implementation Det.

CHECKED BY:

Project Implementation Det.

APPROVED BY:

Project Implementation Det.

SCALE:

1:100 (A3)


ACTUAL DATE: ۱۴۰۰/۰۷/۰۱

ISSUE DATE:

OWNER:

System Telecom
سیستم تکنولوژی

1500

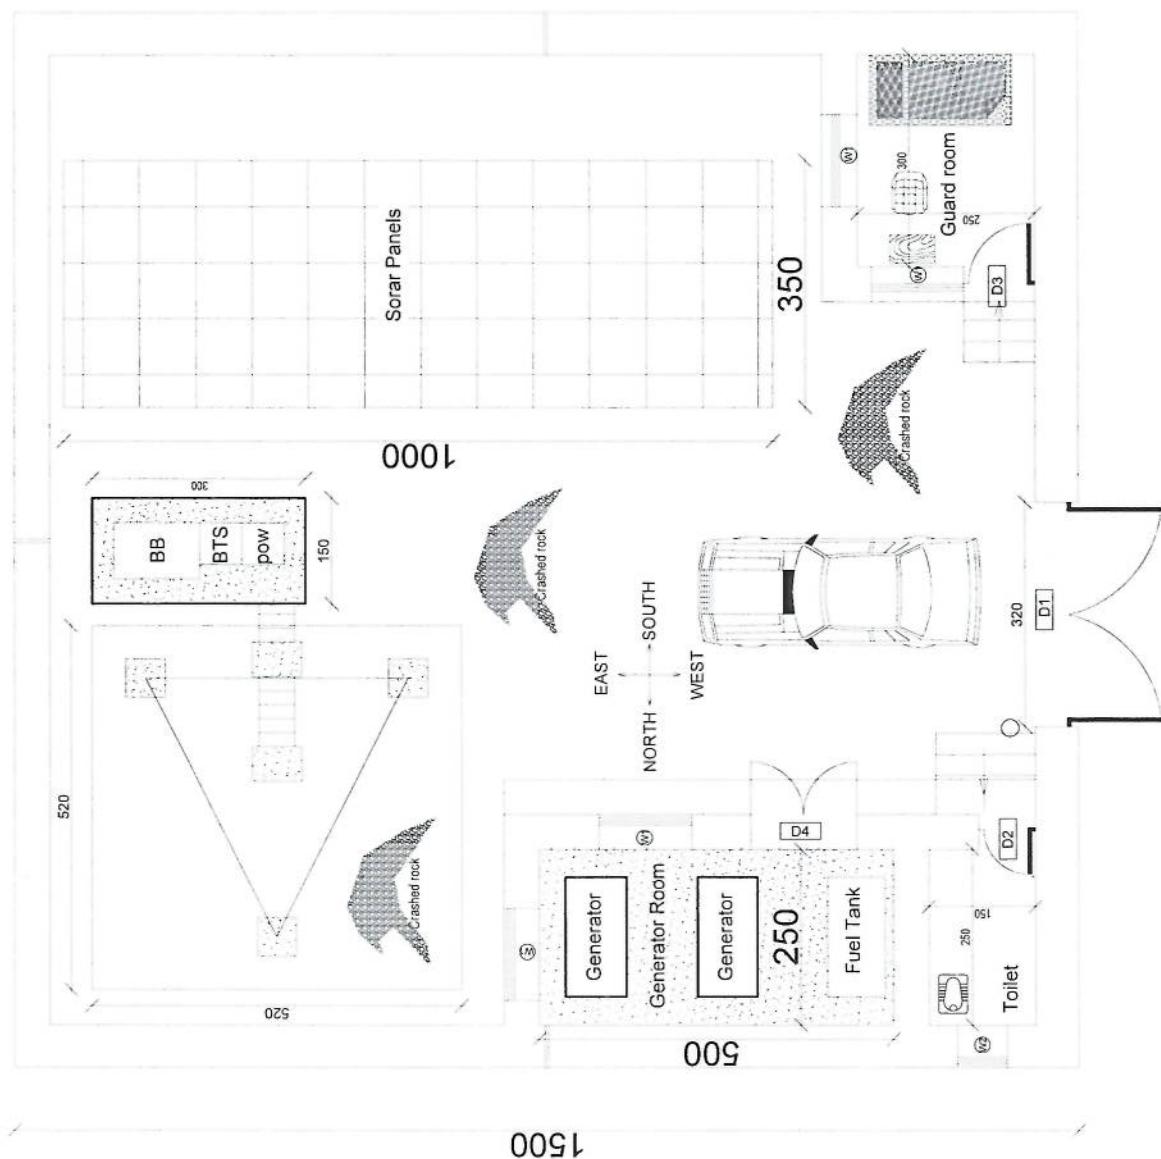

REVISION RECORD
REV NO: 1
DATE: DE
REV NO: 1
DATE: DE
1

LEGEND:




PROJECT TITLE / NO:
GSM SITES
1
DRAWING TITLE:
1574700

DRAWN BY:
Project Implementation Det
CHECKED BY:
Project Implementation Det


APPROVED BY:
Project Implementation Det
SCALE: 1:100 @ A3
ACTUAL DATE: DF
ISSUE DATE:
OWNER:

System Takeover
S. I. C. A. N. I. A. N. I. A.

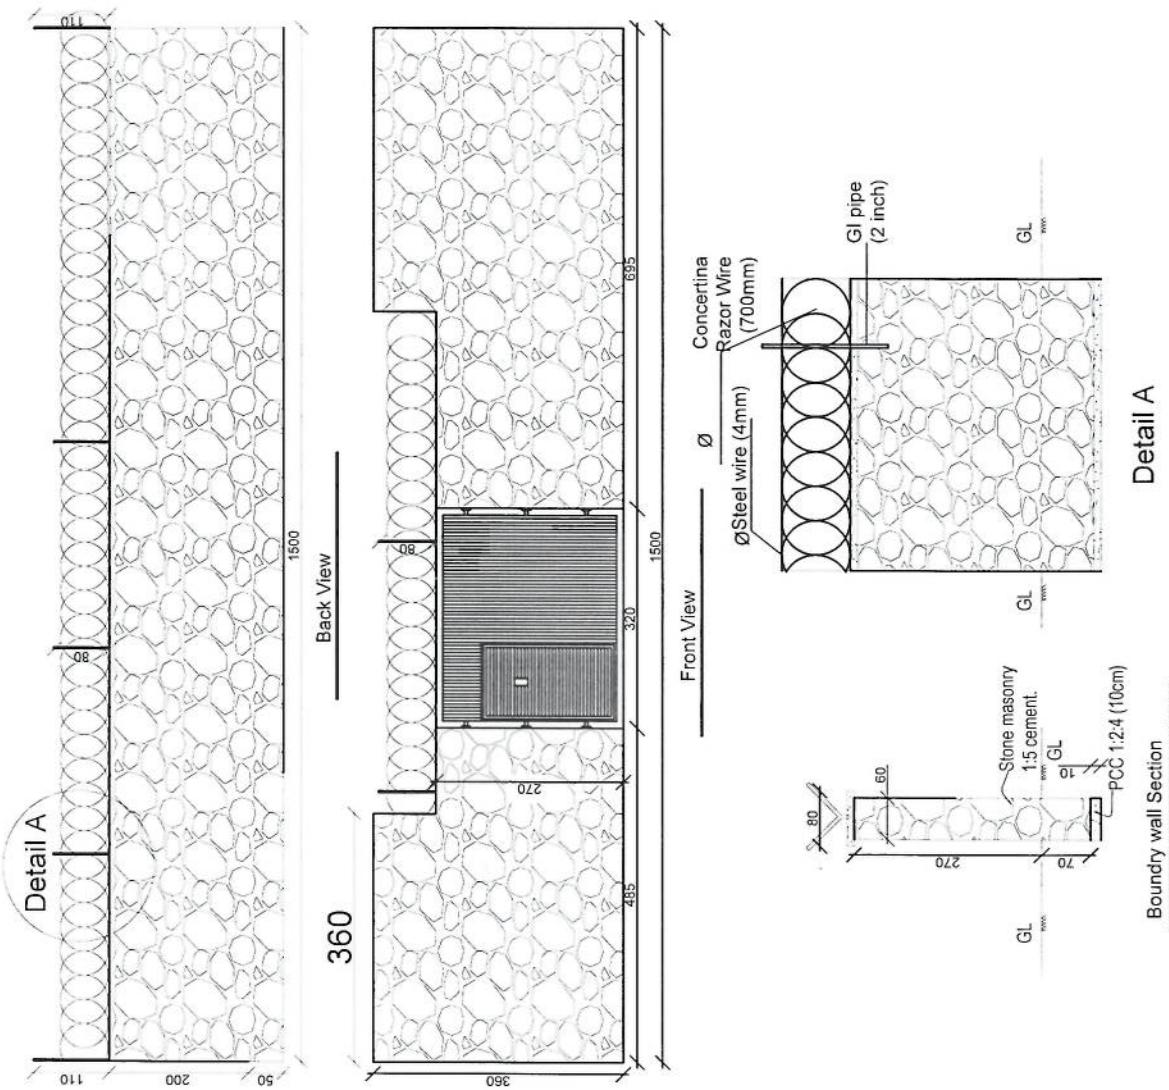

REVISION RECORD
REVISON NO. 1
DATE DE

LEGEND:

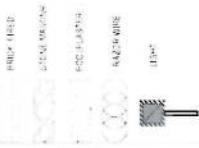


PROJECT TITLE / NO:
GSM SITES
DRAWING TITLE:
FLOOR PLANS


DRAWN BY:
Project Implementation Dpt
CHECKED BY:
Project Implementation Dpt

APPROVED BY:
Project Implementation Dpt
SCALE: 1:100 @ A3
ACTUAL DATE: DF
ISSUE DATE:
OWNER:

salman telecoms
سالم تکمیل

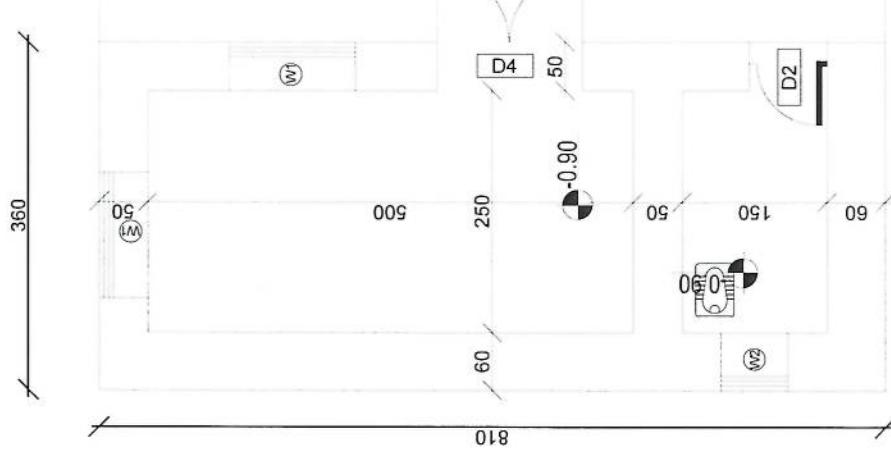


DG Room And Toilet

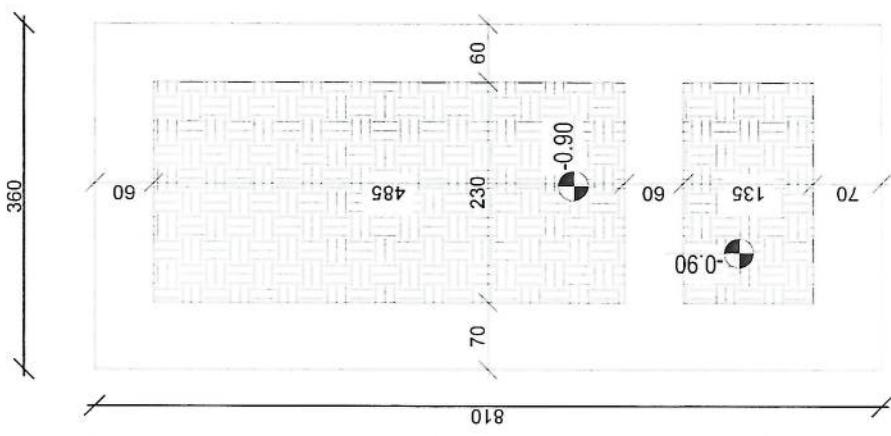

Excavation of Foundation




rebar details of DG Room and
Toilet roof

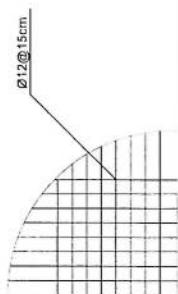

REVISION RECORD
REVISON NO: ۱
DATE: ۲۰۲۳/۰۸/۰۱
BY: مهندس

LEGEND:

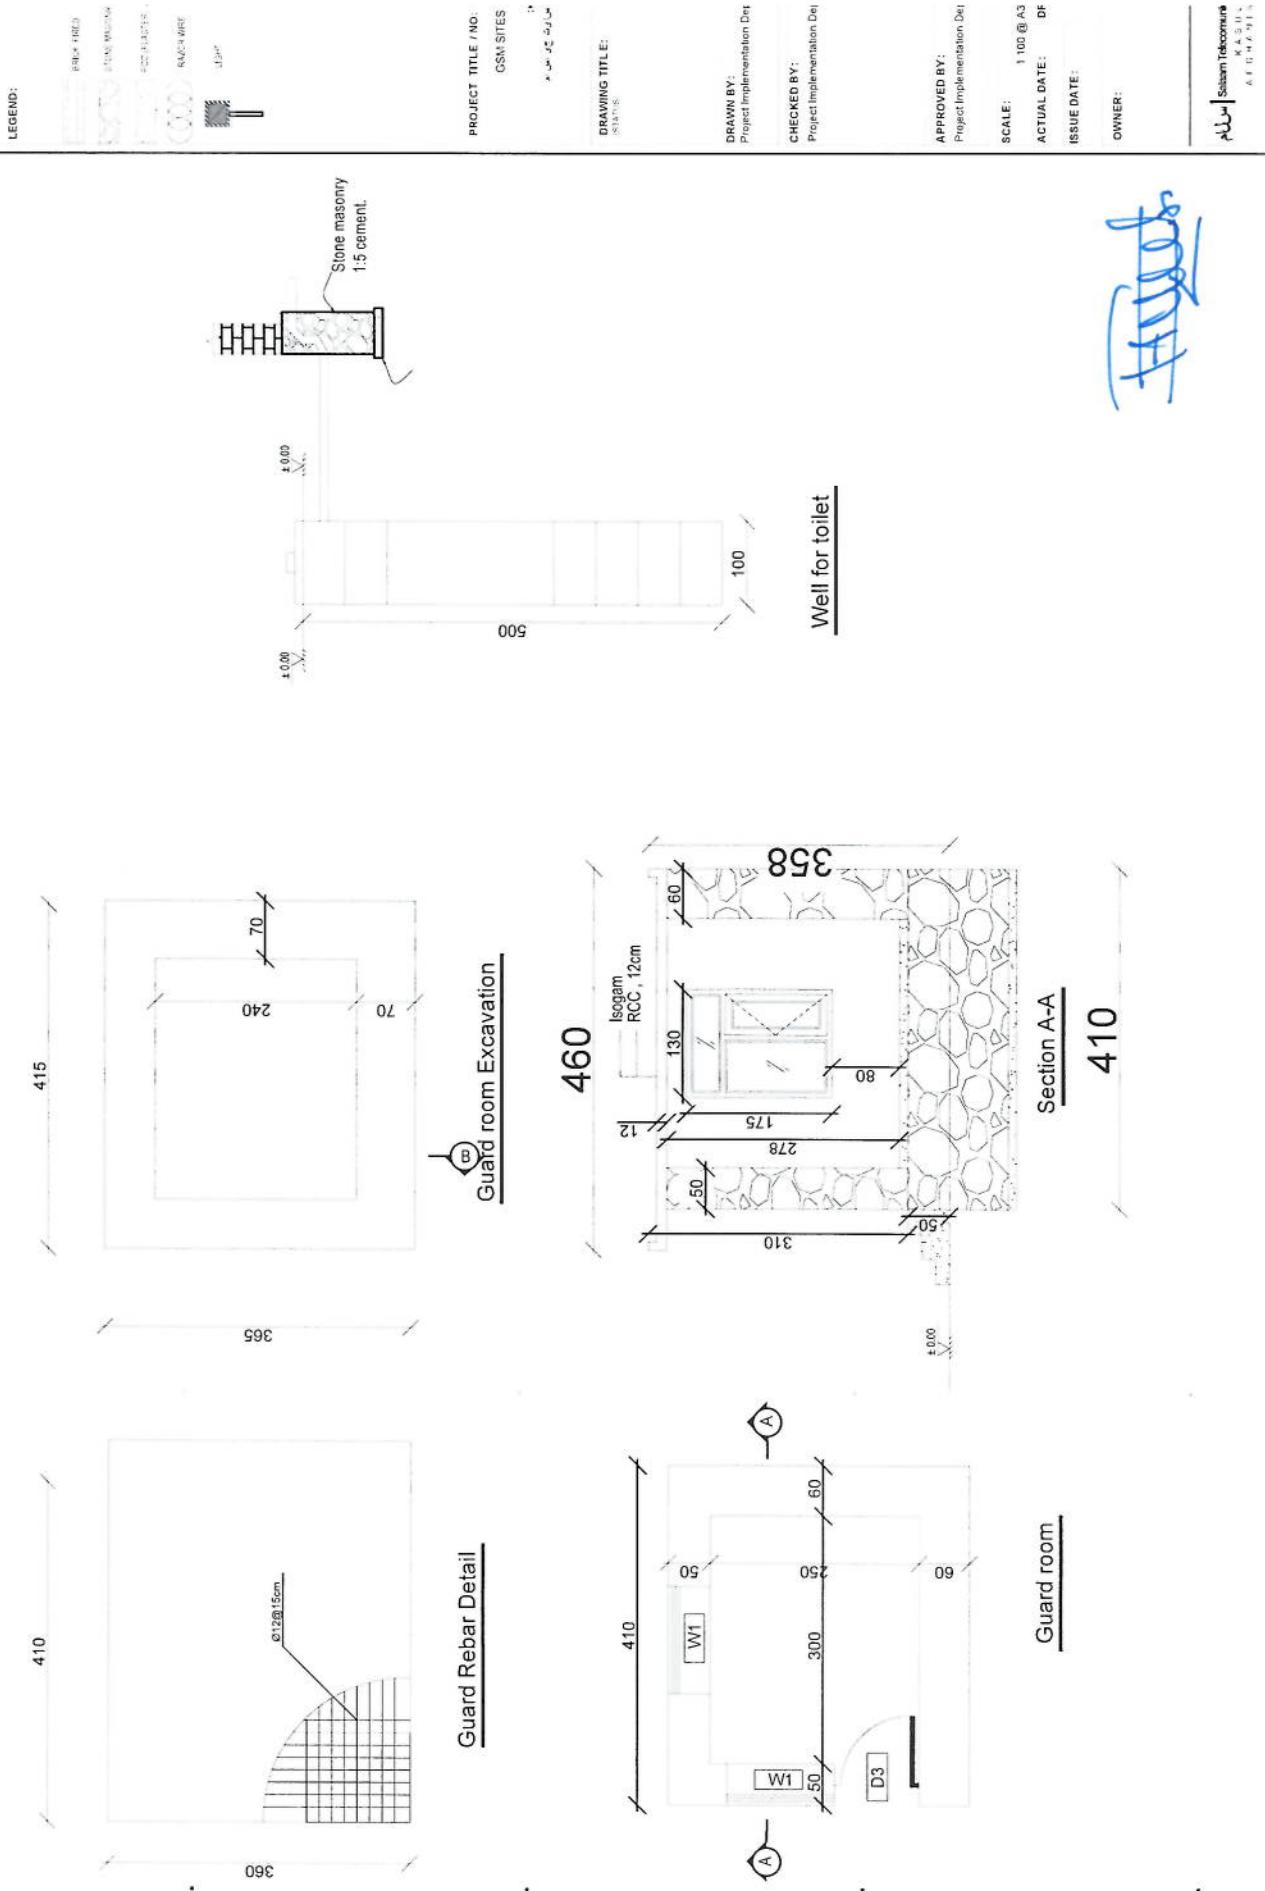

REVISION RECORD
REVISION NO. : A.1 DATE : DE
1

LEGEND:




PROJECT TITLE / NO:
GSM SHES

1
135
135
135
135

DRAWING TITLE:
STYLING

DRAWN BY: Project Implementation Det
CHECKED BY: Project Implementation Det
APPROVED BY: Project Implementation Det
SCALE: 1:100 @ A3
ACTUAL DATE: DE
ISSUE DATE:
OWNER:


Sedan Telecom
سیدان تکنولوژی

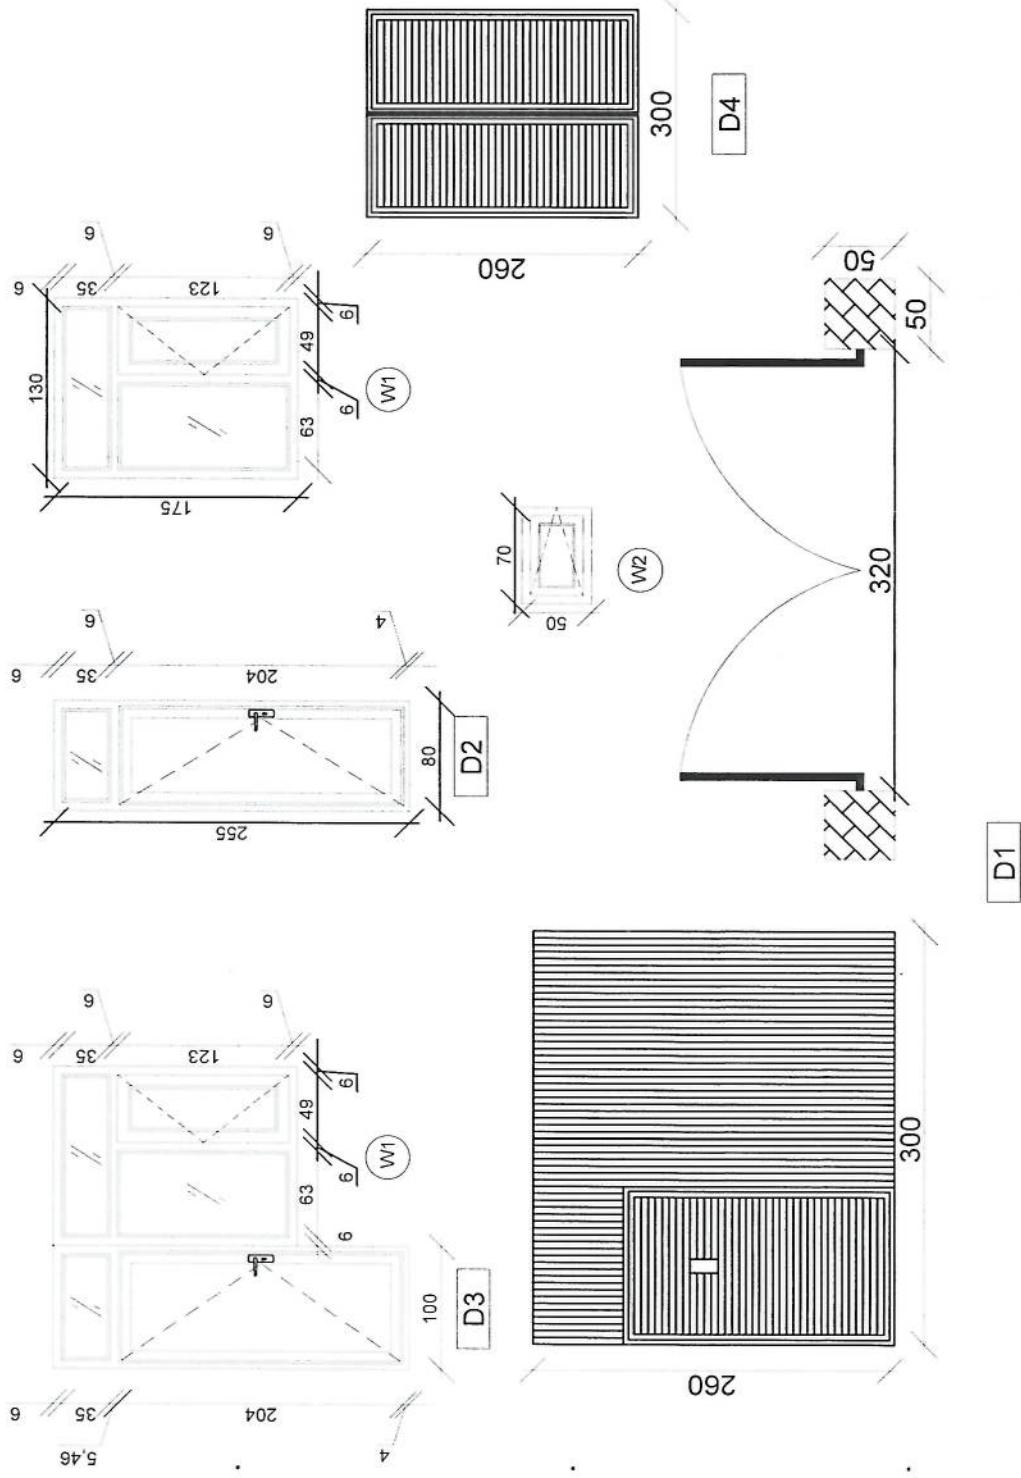



Doors And Windows Detail

REVISON REC'D
REVISON NO.
DATE ٢٠١٤/٣/٢٤
DE ٢٠١٤/٣/٢٤
1

LEGEND:

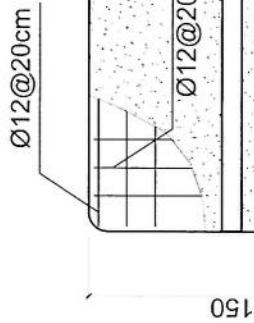

N=16 Ø12mm@20cm L=1.63

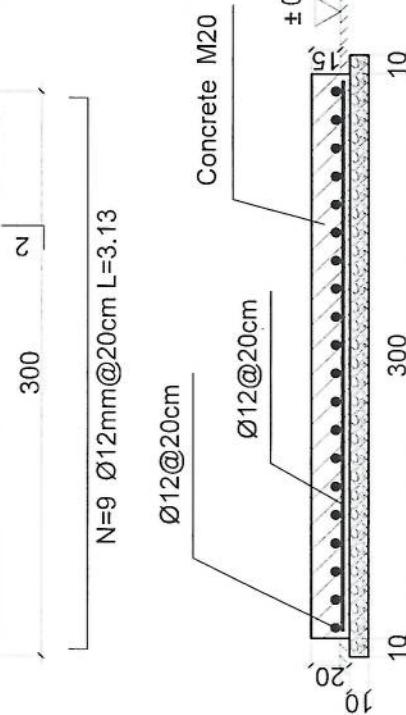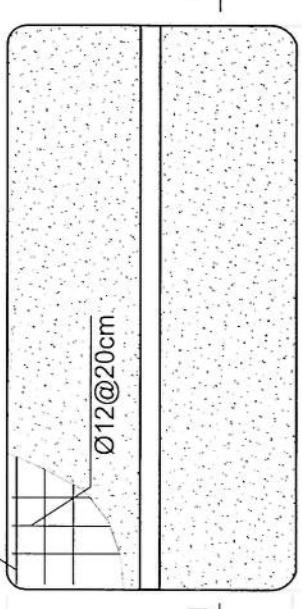

1-1 section

Outdoor BTS Foundation

APPROVED BY:
Project Implementation Dep

SCALE: 1:100 @ A3

ACTUAL DATE: DR


ISSUE DATE:

OWNER:

Satcom Telecom
ساتكوم تلکام

REVISION RECORD
REVISION NO: ١
DATE: ٢٠٢٣-١٢-٢٧
BY: مهندس سامي


LEGEND:

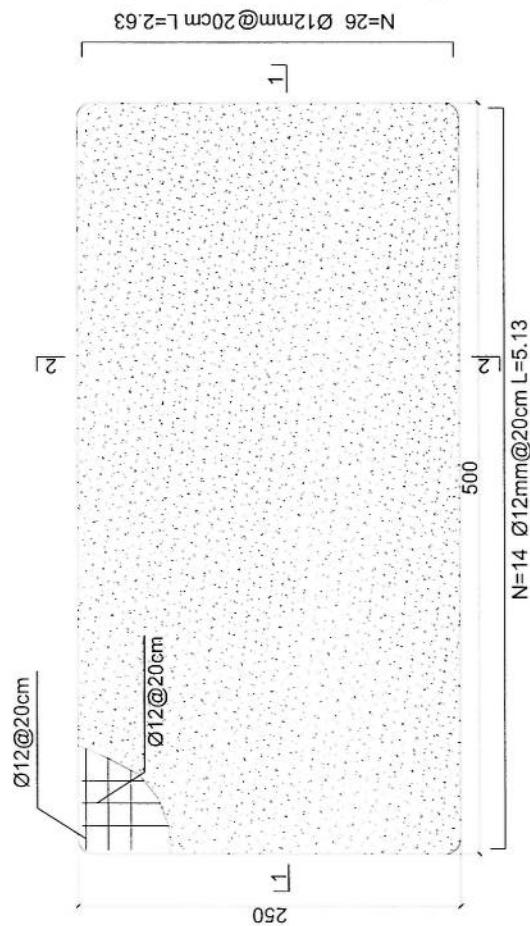

- Notes:
1. The foundation is adopts reinforced concrete, the concrete is C20; (C20):compressive strength is 20N/mm²;
 2. Ø12: mild steel, rebars strength 210N/mm²
 3. minimum concrete cover for rebar is 3.5cm,
 4. All units are in cm
 - 5.All edges of the Slab should be curve


PROJECT TITLE / NO:

GSM SITES

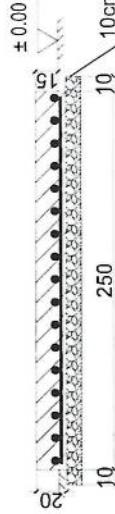DRAWING TITLE:
1:50

Generator Foundation

2-2 section



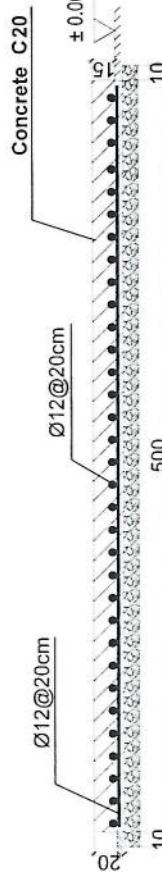


1-1 section

DRAWN BY:
Project Implementation DevCHECKED BY:
Project Implementation DevAPPROVED BY:
Project Implementation DevSCALE: 1:100 @ A3
ACTUAL DATE: ٠٦-١٢-٢٠٢٣
ISSUE DATE: ٠٦-١٢-٢٠٢٣
OWNER: _____

REVISION RECORD
REVNO. ۱
REV. DATE ۱۰/۰۷/۱۴
NO. مرجع

LEGEND:
Bolt
HRC 40-60
GRC ۳۵-۴۵
Galv. Wire
1/2"

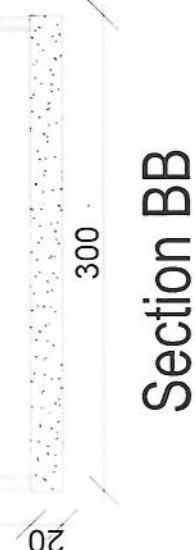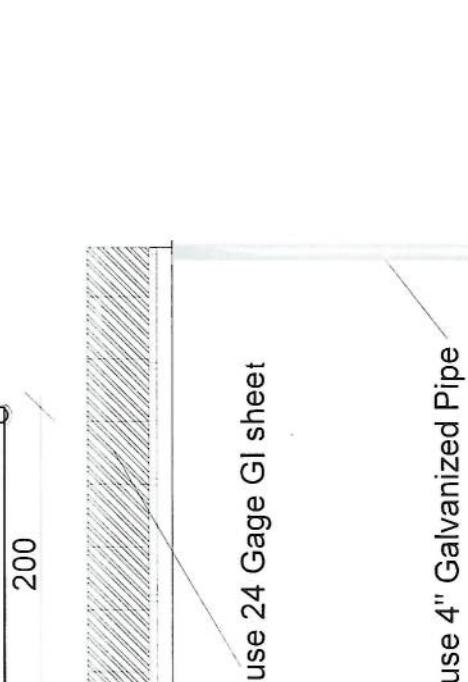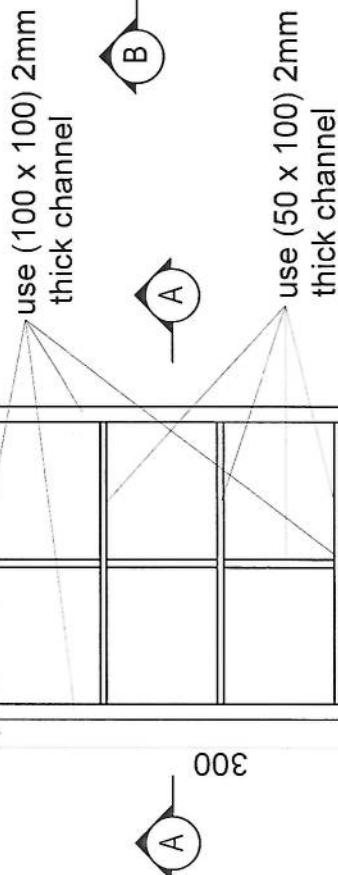

APPROVED BY:
Project Implementation Def
SCALE: 1:100 @ A3
ACTUAL DATE: ۱۰/۰۷/۱۴
ISSUE DATE:
OWNER:

System Toconus
سیستم توکونوس


Section AA

Section BB

PROJECT TITLE / NO:
GSM SITES
سایت GSM

DRAWN BY:
Project Implementation Def
CHECKED BY:
Project Implementation Def


APPROVED BY:
Project Implementation Def
SCALE: 1:100 @ A3
ACTUAL DATE: ۱۰/۰۷/۱۴
ISSUE DATE:
OWNER:

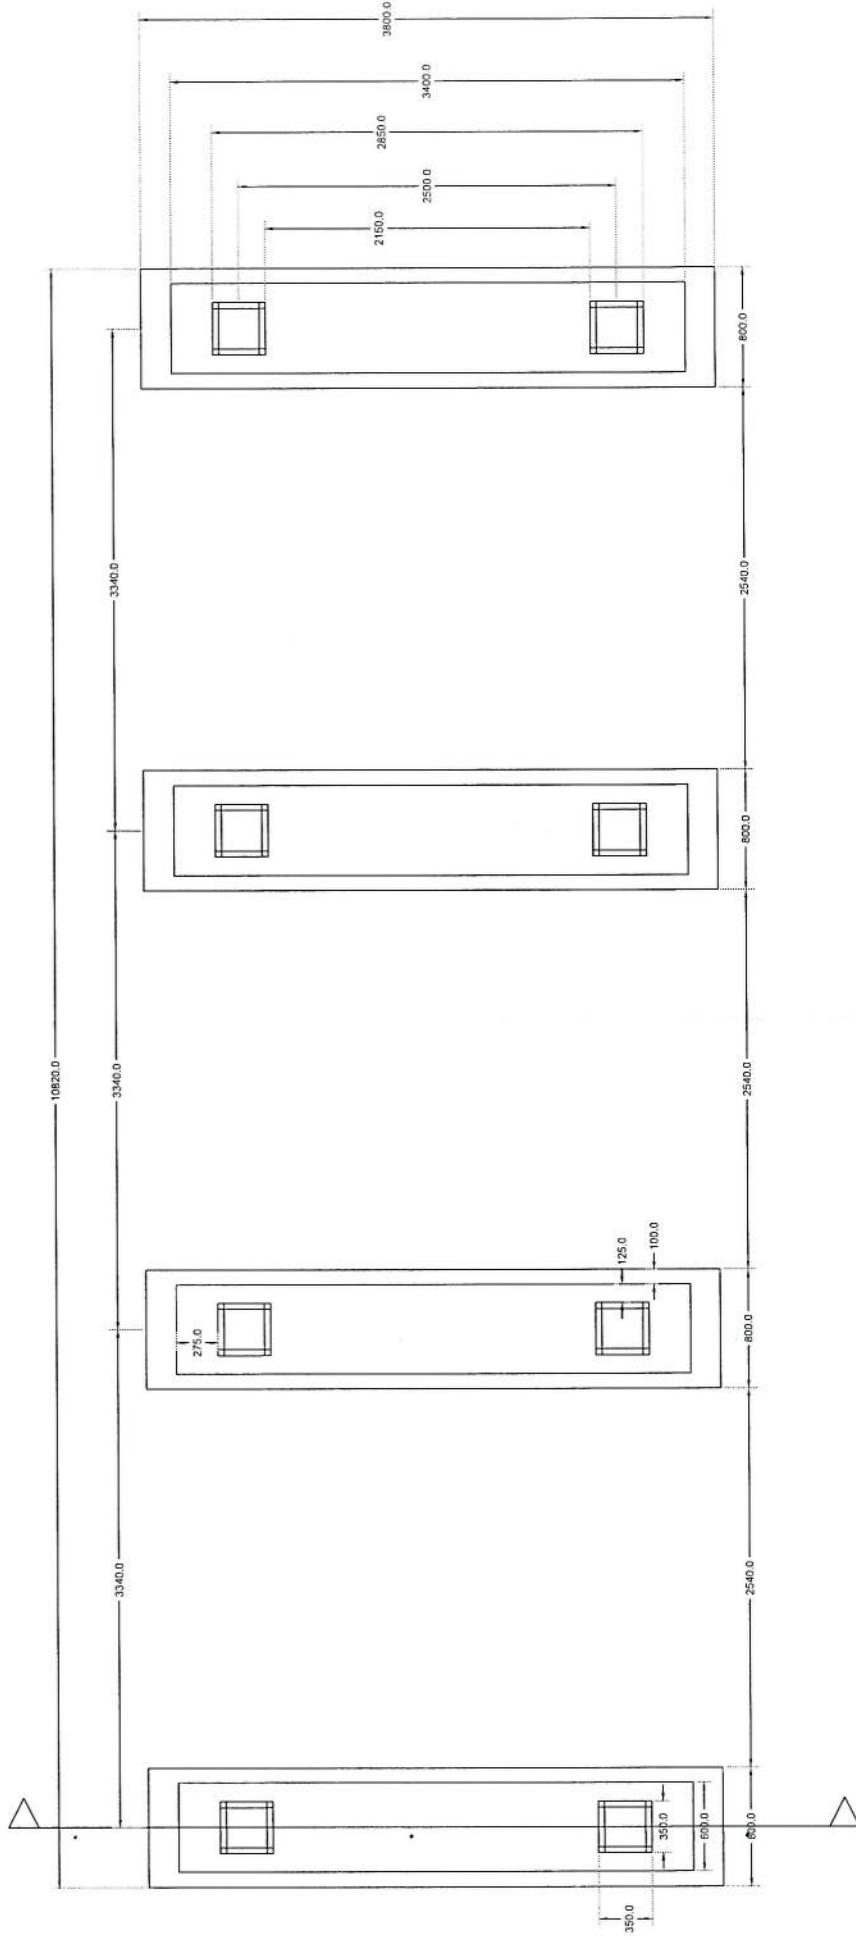


Solar Foundation Plan
Section A-A

HHD

Section A-A

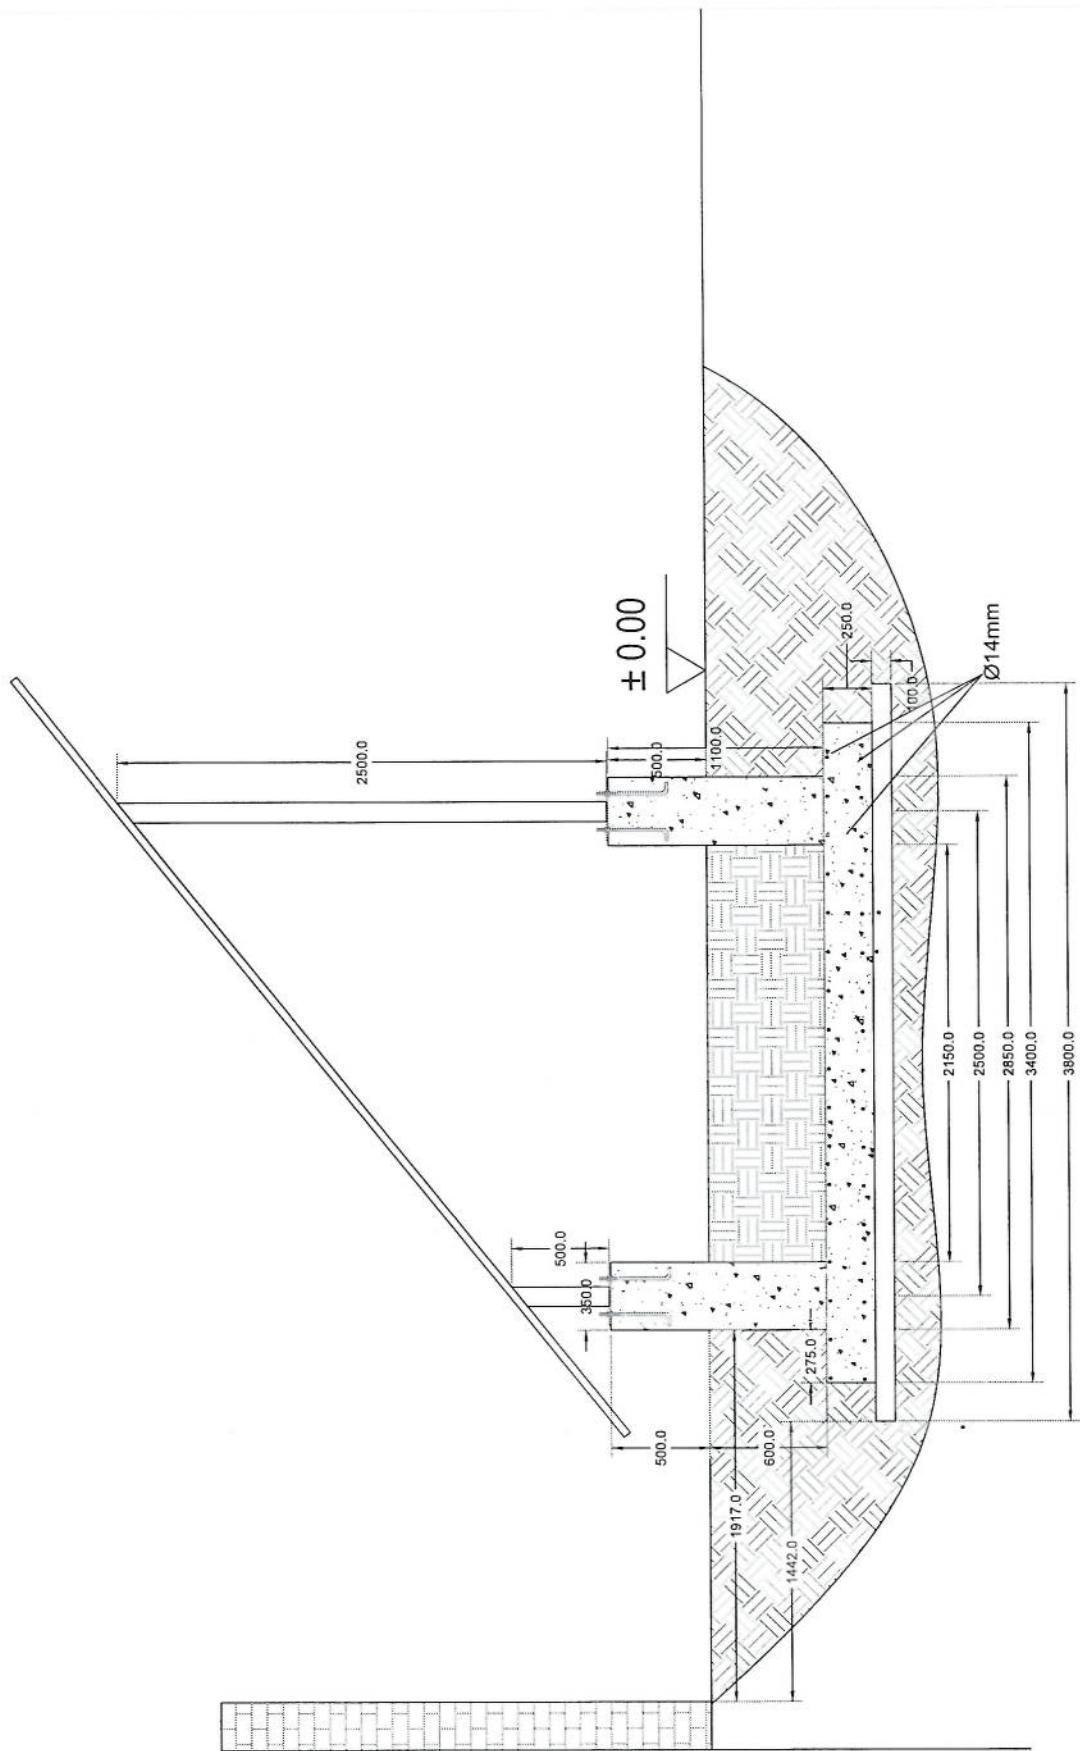


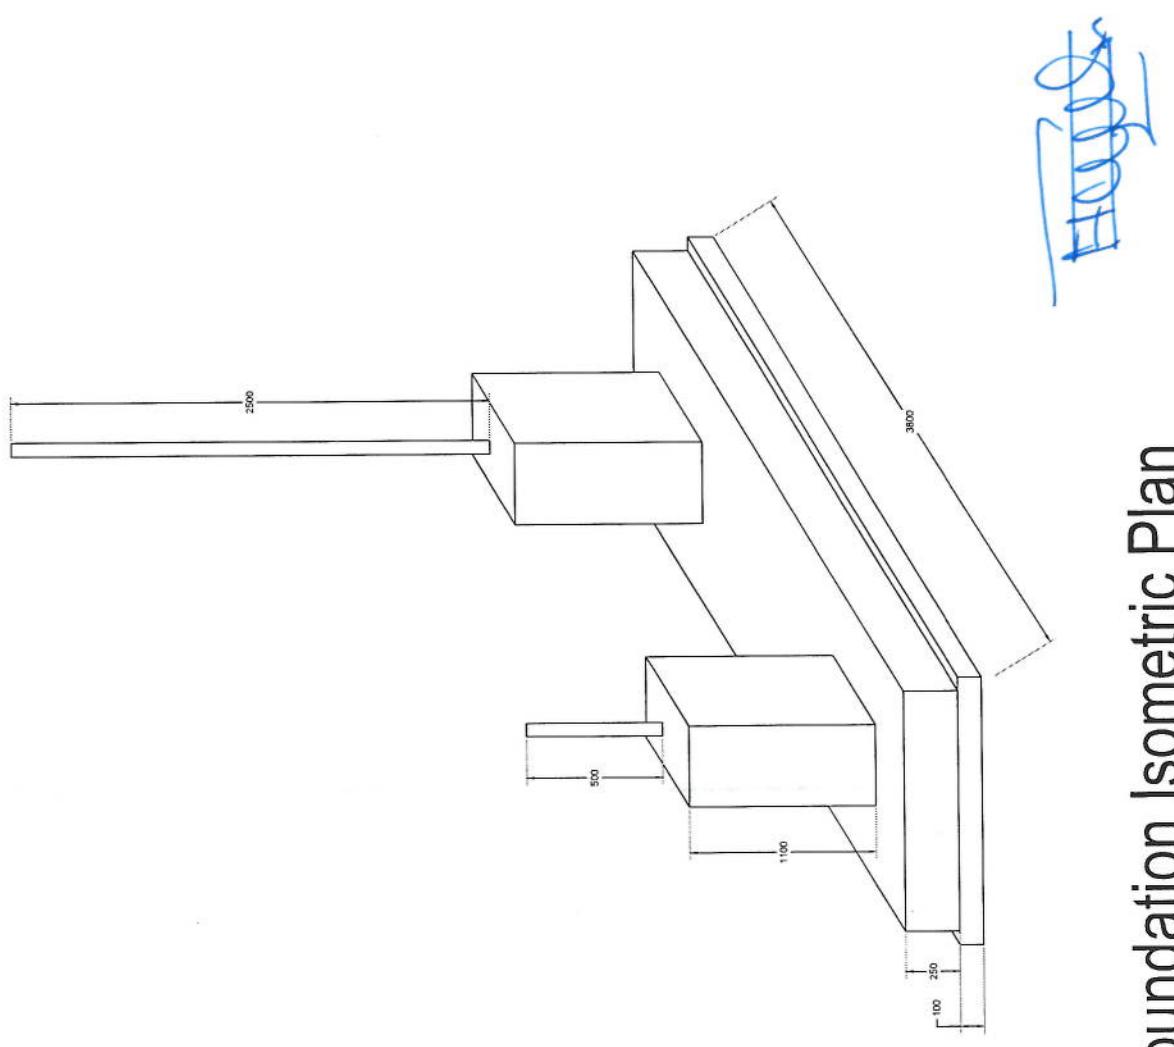

Foundation Isometric Plan

Column Detail

[Handwritten signature]

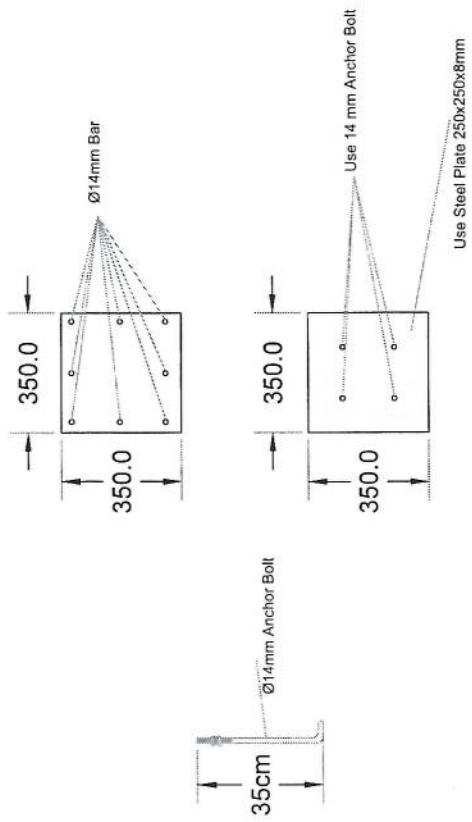

Greenfield : גן חוף - 1	Gross Weight : מטען כpty - 2	5004 Kg : מטען כpty - 3	EN ISO 1461 : מטען כpty - 4	400mm. x 253 20 : מטען כpty - 5	400mm. x 253 20 : מטען כpty - 6	(Q) פוליאסטר כפוי למים : מטען כpty - 7	Galvanization: צלול - galvanized, ASTM A-123 (75 microns)	Paint coating (white and red): ציפוי -lacquer (white and red)	Ladder and Resting Area: מדרון ונקה - 10	Height: גובה - 10	Structural Steel Code: AISI 360-10
ASTM A572 - Grade 50 / EN 10025 S355JR	Bolts Sections Strength:	8.8 ISO98-1	Bolts Tensile Ultimate Strength:	800 MPa	Bolts Tensile Yield Strength:	640 MPa	Galvanization:	Coil - galvanized, ASTM A-123 (75 microns)	Paint coating (white and red): ציפוי -lacquer (white and red)	Ladder and Resting Area:	Height:
ASTM A572 - Grade 50 / EN 10025 S355JR	Bolts Strengths:	8.8 ISO98-1	Bolts Tensile Ultimate Strength:	800 MPa	Bolts Tensile Yield Strength:	640 MPa	Galvanization:	Coil - galvanized, ASTM A-123 (75 microns)	Paint coating (white and red): ציפוי -lacquer (white and red)	Ladder and Resting Area:	Height:
AISI 360-10	Steel Sections Strength:	8.8 ISO98-1	Galvanization:	Coil - galvanized, ASTM A-123 (75 microns)	Paint coating (white and red): ציפוי -lacquer (white and red)	Ladder and Resting Area:	Coil - galvanized, ASTM A-123 (75 microns)	Paint coating (white and red): ציפוי -lacquer (white and red)	Ladder and Resting Area:	Height:	Structural Steel Code:


(Greenfield) גן חוף מפעלי נס ציונה

1. גן חוף מפעלי נס ציונה
 2. מטען כpty - 2
 3. מטען כpty - 3
 4. מטען כpty - 4
 5. EN ISO 1461 : מטען כpty - 5
 6. 400mm. x 253 20 : מטען כpty - 6
 7. (Q) פוליאסטר כפוי למים : מטען כpty - 7
 8. צלול - galvanized, ASTM A-123 (75 microns) : מטען כpty - 8
 9. AISI 360-10 : מטען כpty - 9
 10. גובה - 10 : מטען כpty - 10


Row	Column	Dimensions	a [mm]	b [mm]	Length [cm]	Number	Weight (kg)	Total Weight [kg]
1	Ø14	a b	a	180	5050	5410	31 x 2	399
2	Ø14	a b	a	180	5050	5410	31 x 2	399
3	Ø10	b a b a	b	200	3650	1300	19	15
4	Ø20	a b	b	320	1680	2006	64	317
5	Ø10	a b a	a	450	50	1900	52	46
6	Ø10	a b a	b/a	318	50	1373	52	44

SECTION A-A


Reinforcement Plan

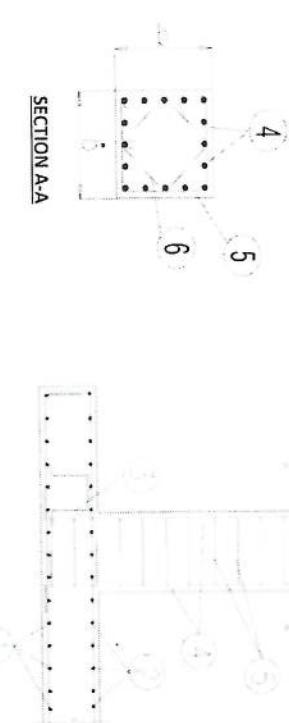

Anchorage Detail

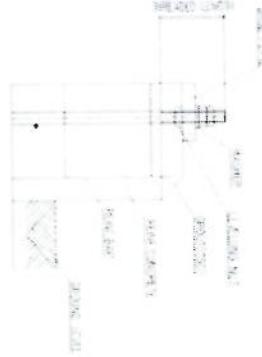


R/C/C

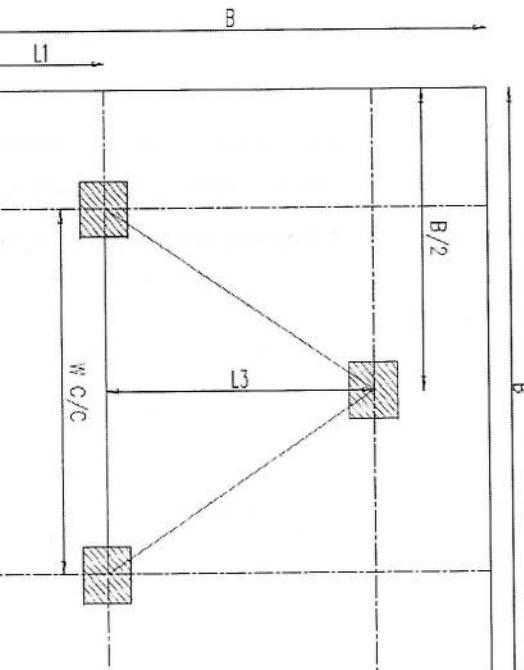

Foundation Plan


Foundation Bottom Reinforcement

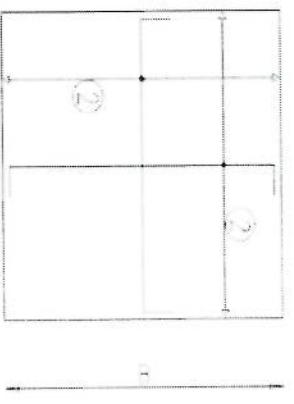


Foundation Top Reinforcement


NOTES

- 1) Concrete clear cover will be taken as 75mm.
- 2) Dimensions B, L1 and L2 are given according to the reinforced concrete, not plain concrete.
- 3) The allowable bearing capacity of the soil is 100kPa
- 4) Material: Concrete = C20
Reinforcement = 5420

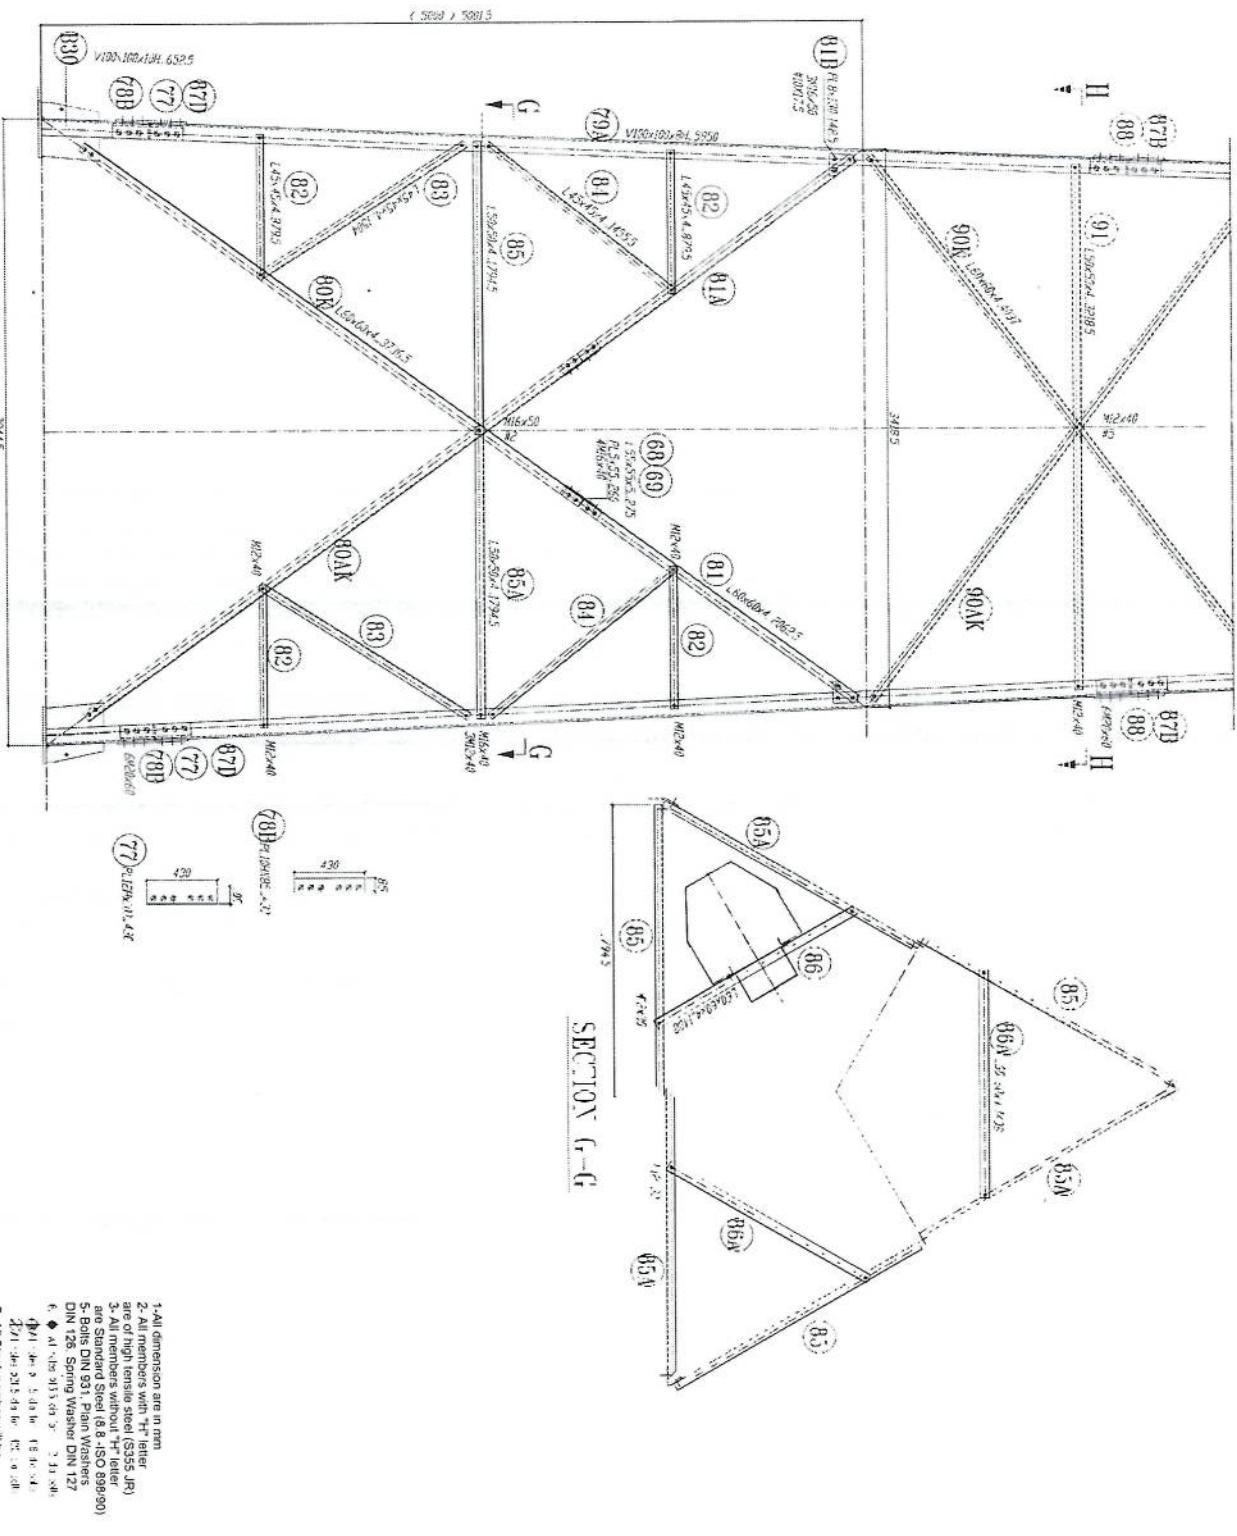

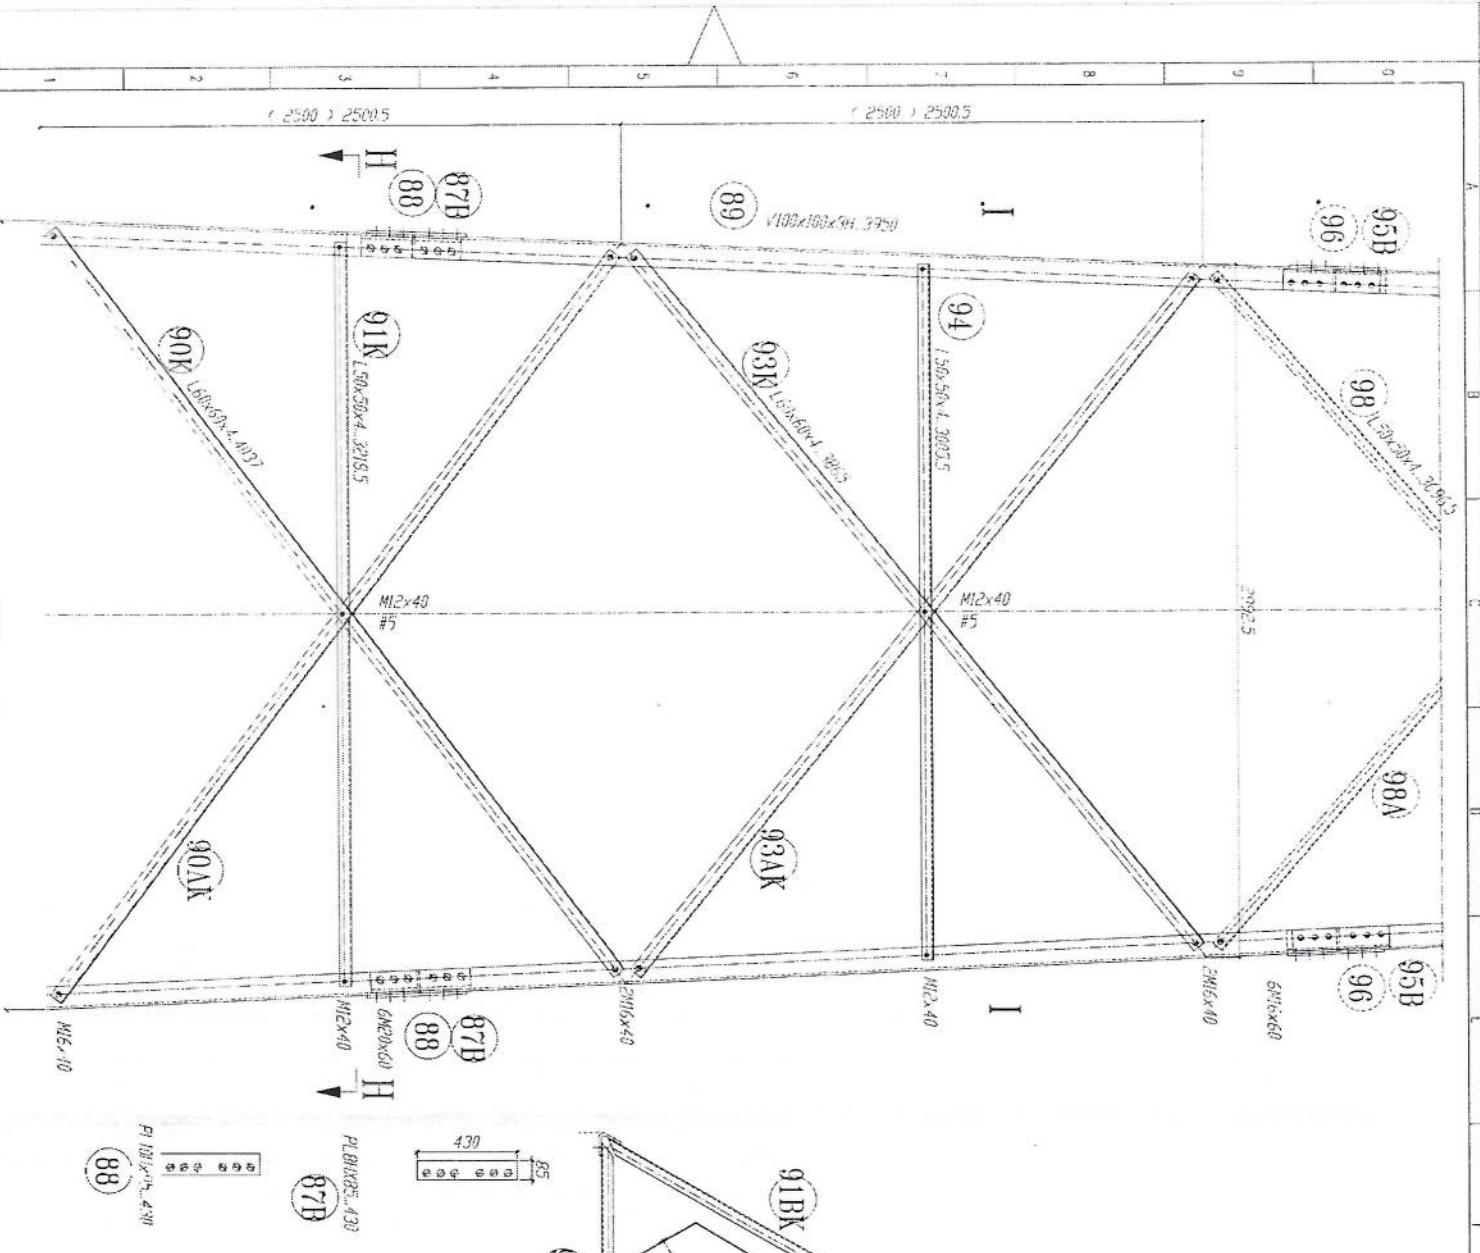



REST PLATFORM

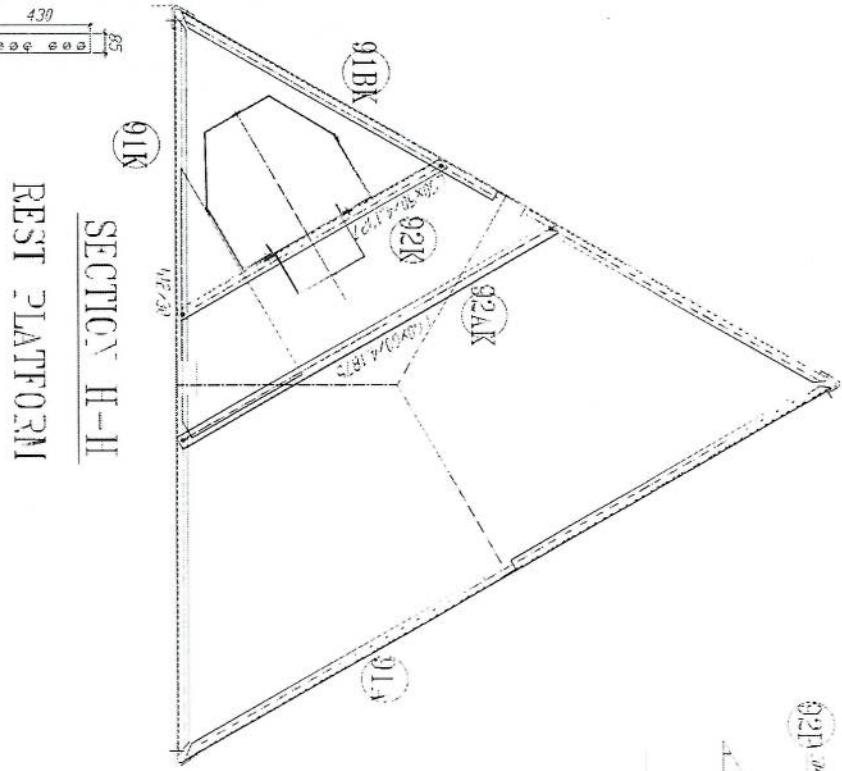




1. All dimensions are in mm
2. All members with 'H' letter are of high tensile steel (S355 JR)
3. All members without 'H' letter are Standard Steel (S355 - ISO 8809/90)
4. Bolts DIN 933 Plain Washers DIN 126 Spring Washer DIN 127
5. • M12x1.25, 8.8, A2-A3
6. • M12x1.25, 8.8, A2-A3
7. All Steel member will be Hot-Dip galvanized as per (ASTM-A-123)
8. All Fasteners will be Hot-galvanized as per (ASTM-A-153)

[Handwritten signature]

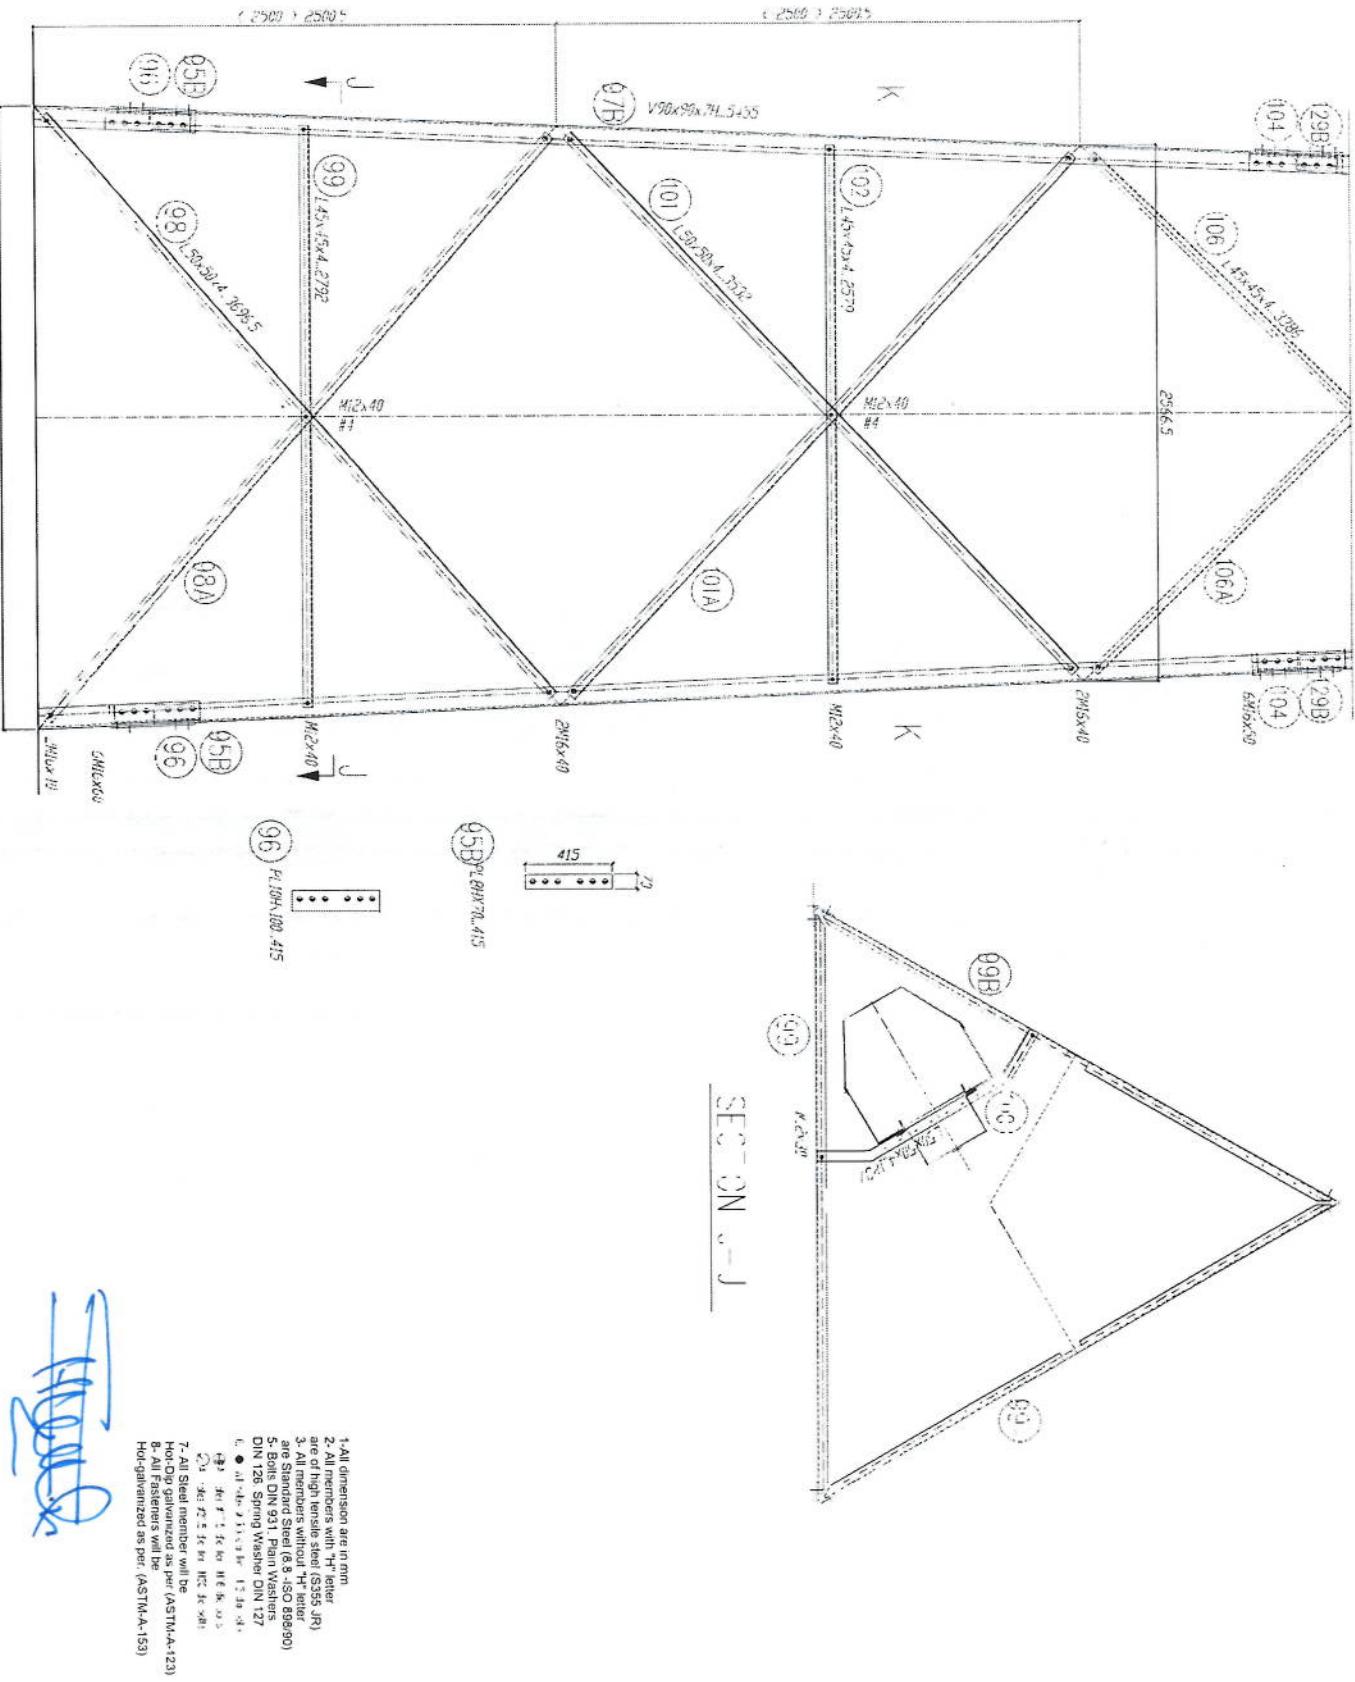


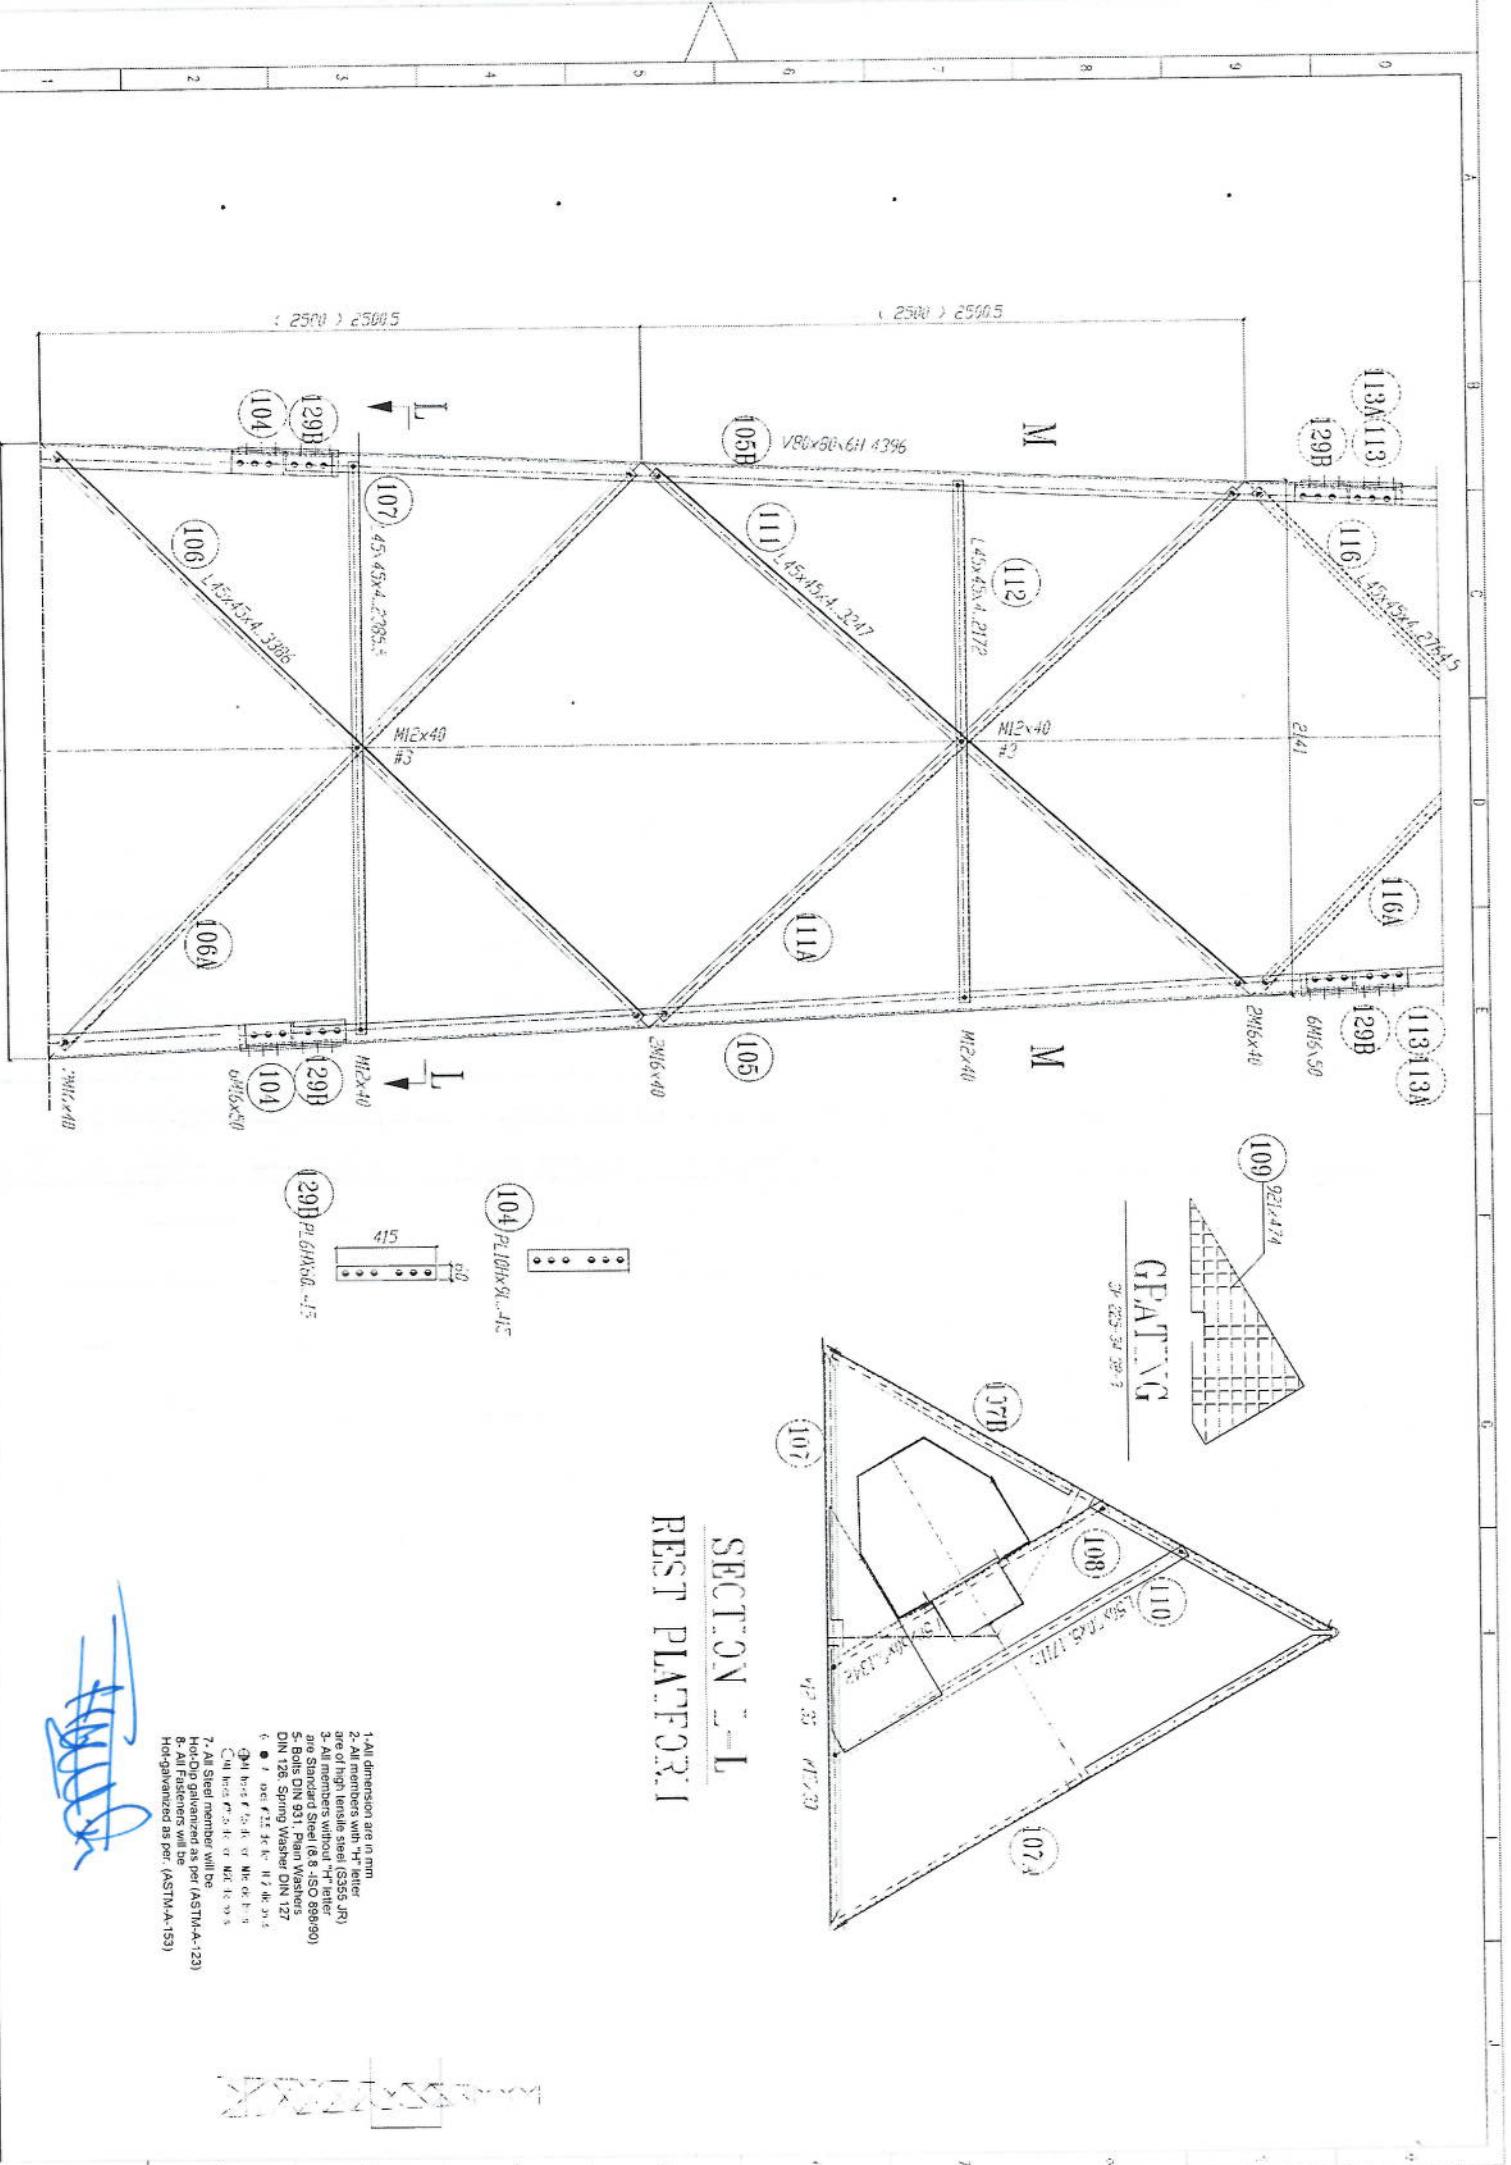

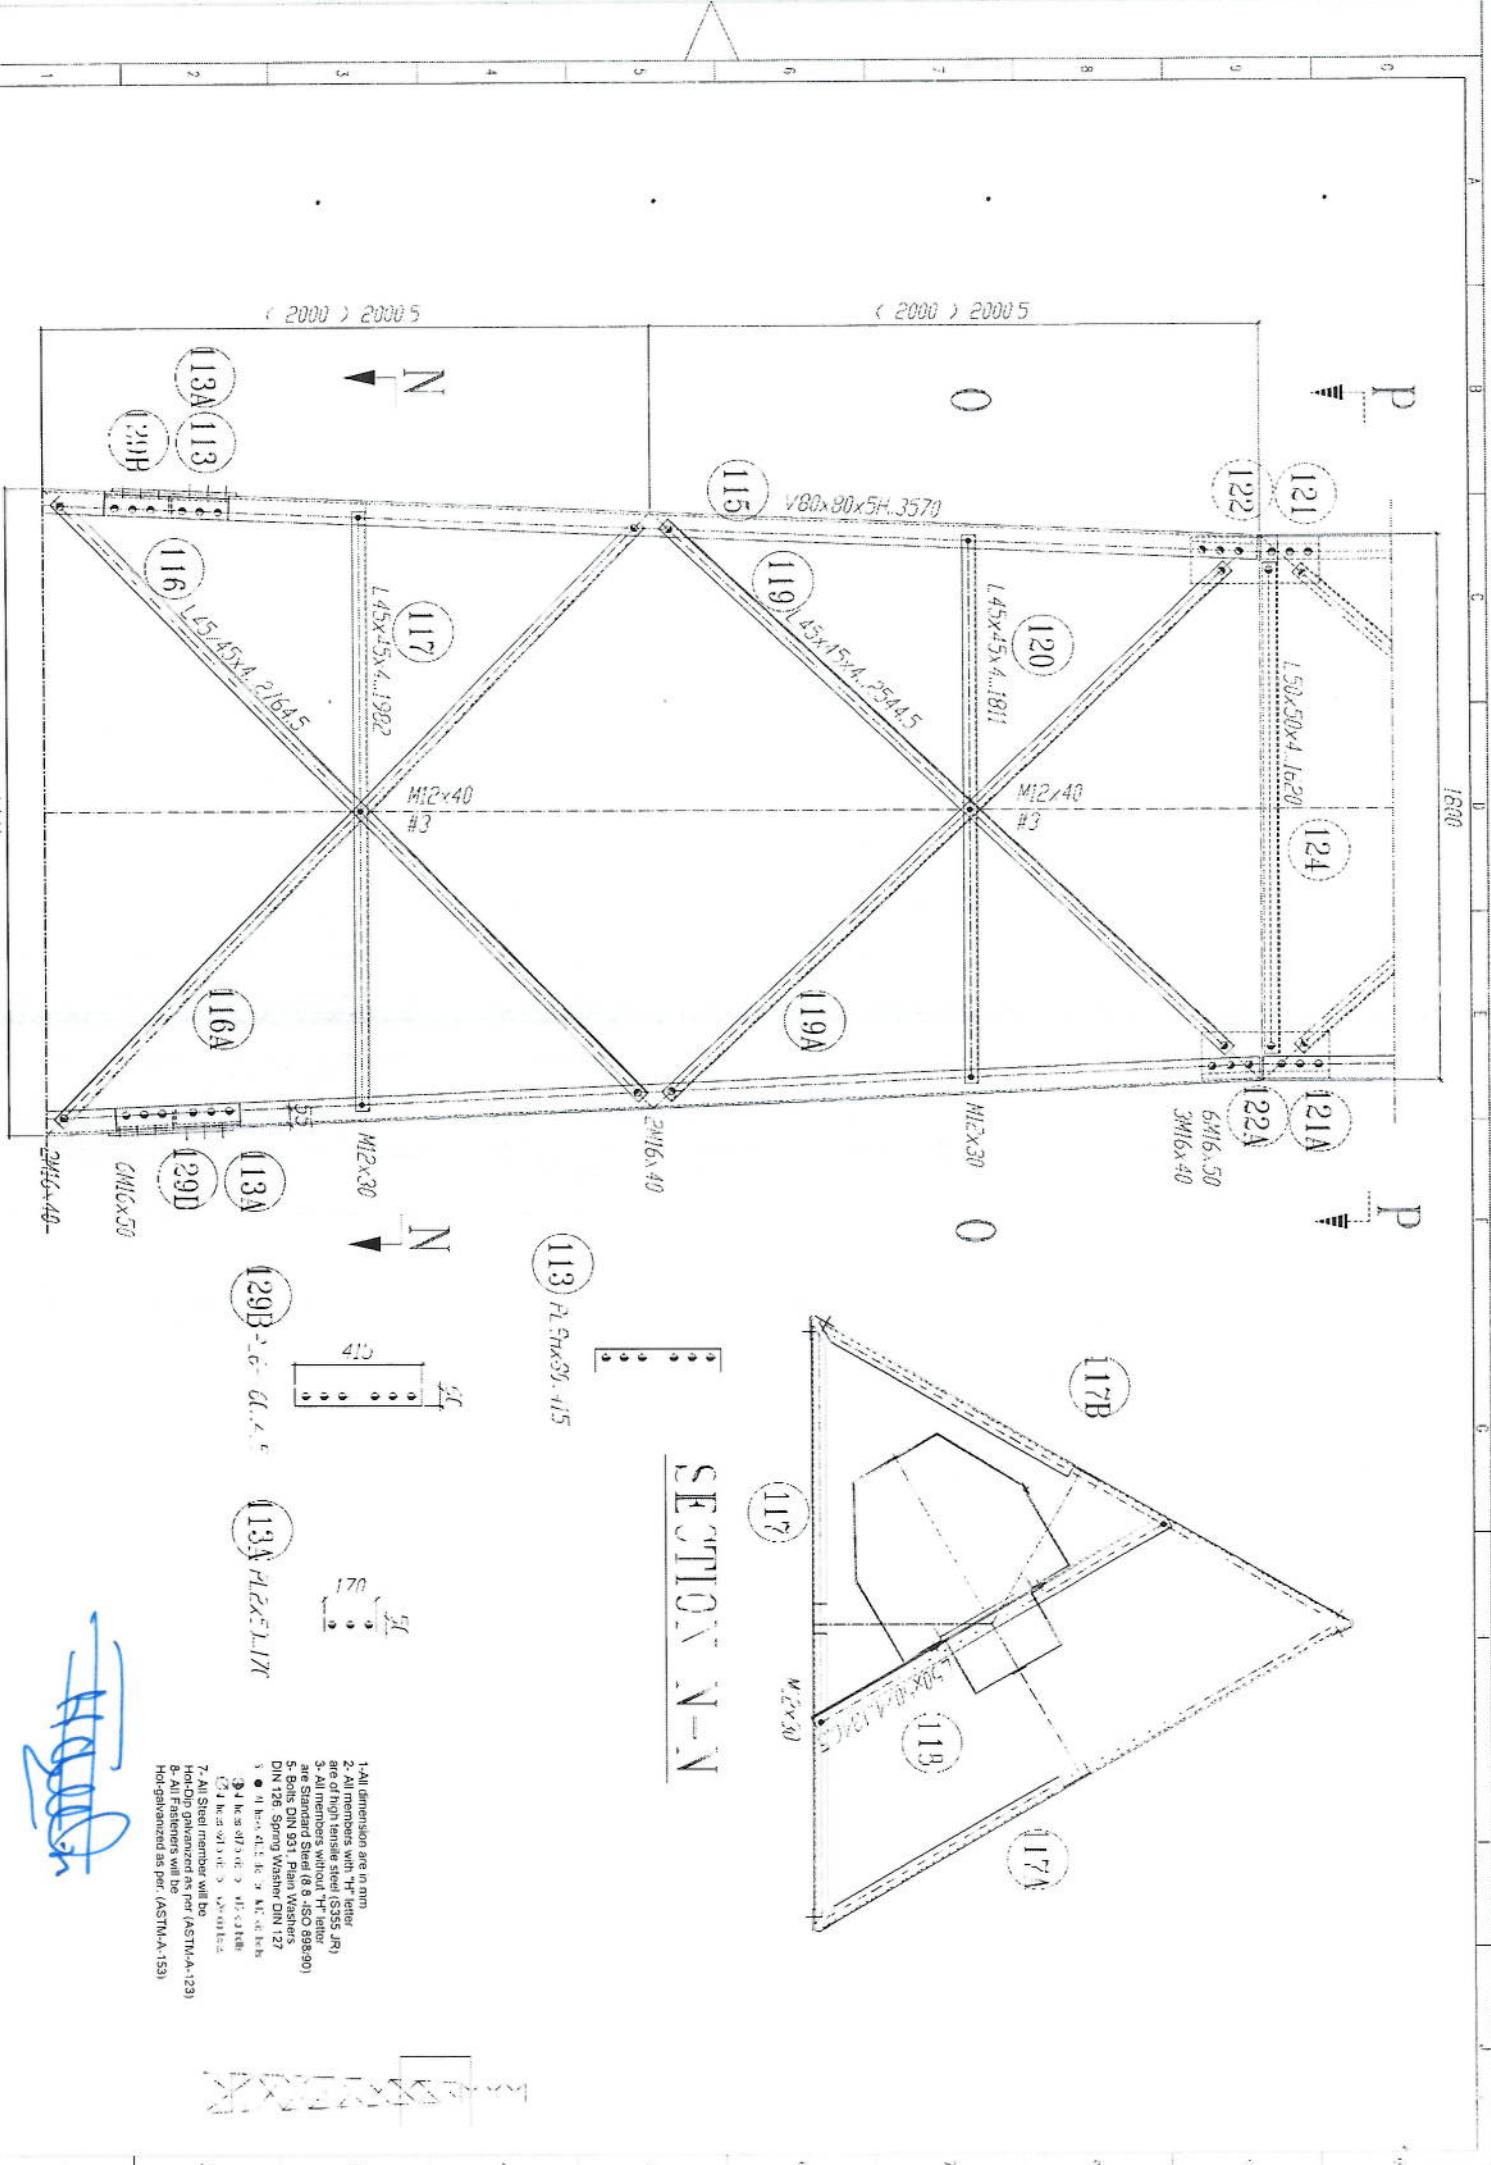

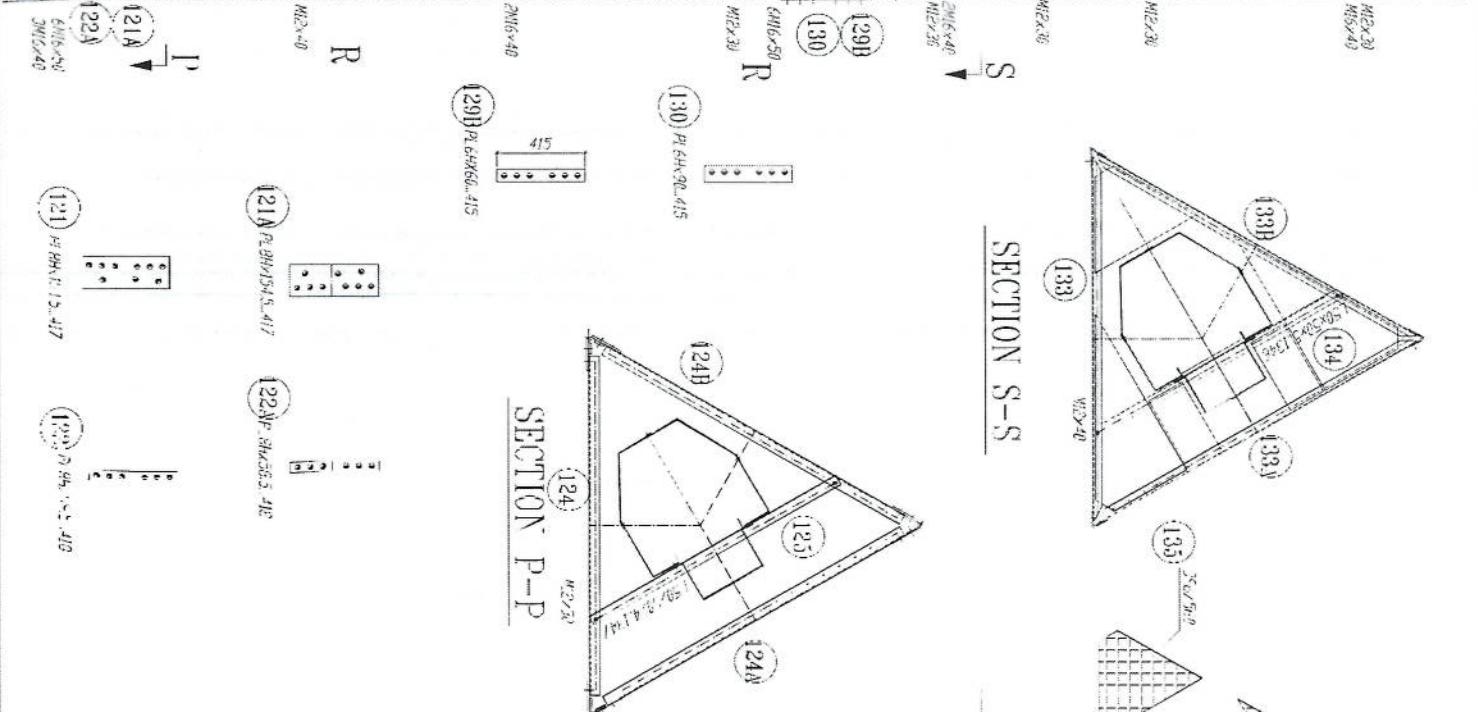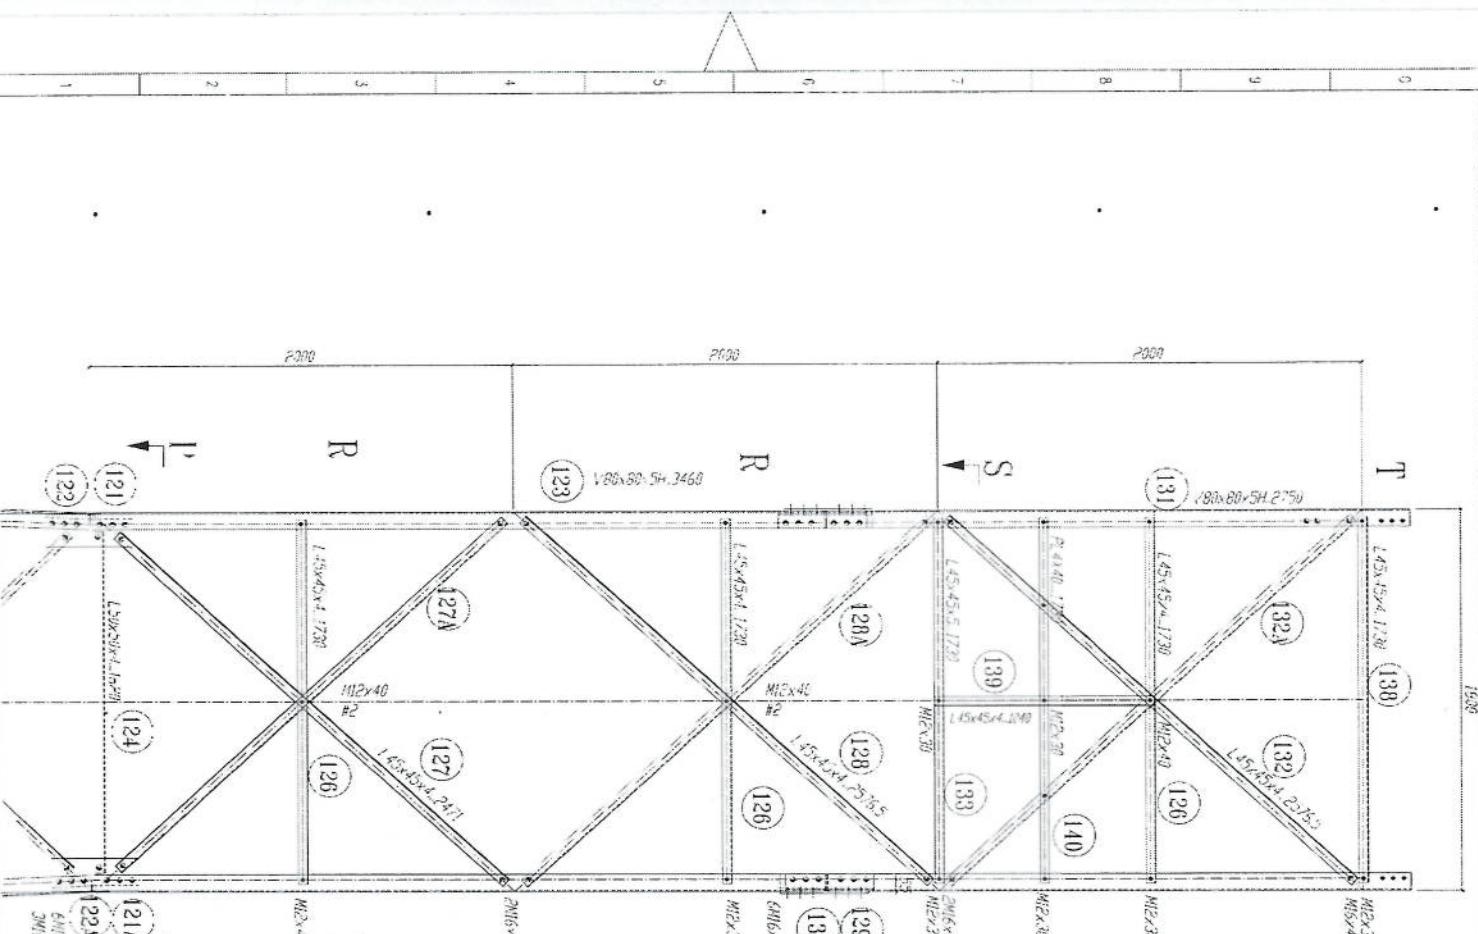


SECTION P-P




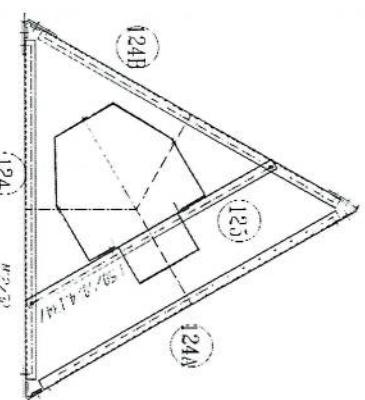


SECTION S-S

GRATING

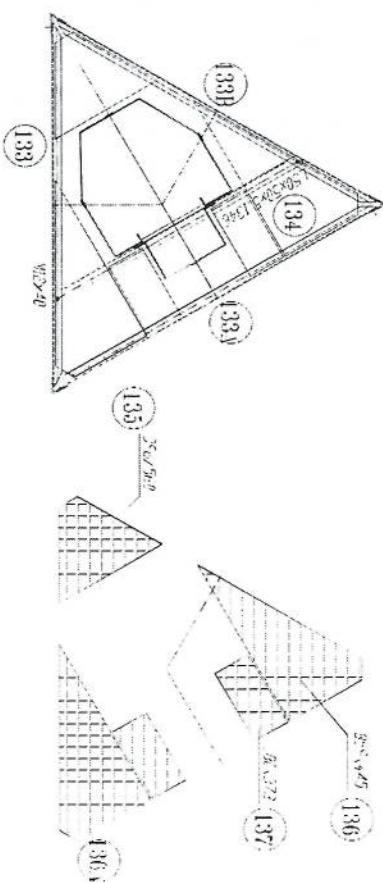

1. All dimensions are in mm.
2. All members with 'H' letter are of high tensile steel (S355 JR).
3. All members without 'H' letter are Standard Steel (B.B.-ISQ 889/90).
4. Bolts DIN 931; Plain Washers DIN 126; Spring Washer DIN 127.
5. • At the 3.3 x 3.3 m height.
6. □ At the 3.3 x 3.3 m height.
7. All Steel member will be Hot-dip galvanized as per (ASTM-A-123).
8. All Fasteners will be Hot-dip galvanized as per (ASTM-A-153).

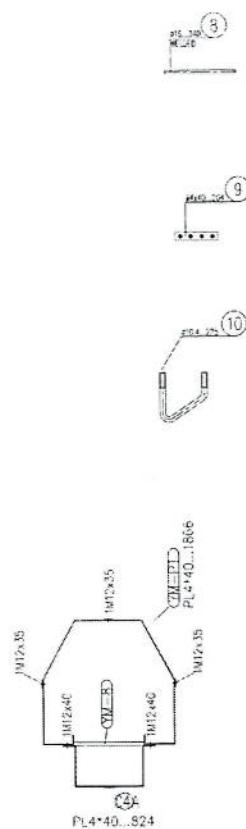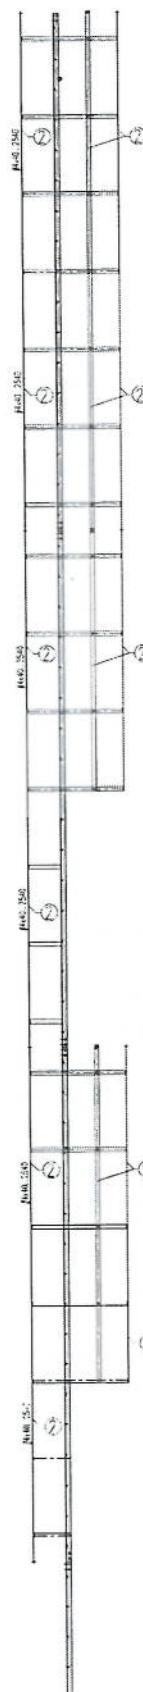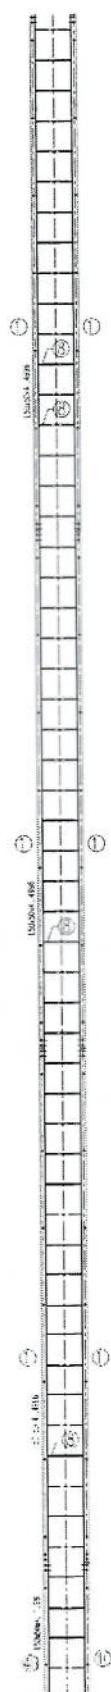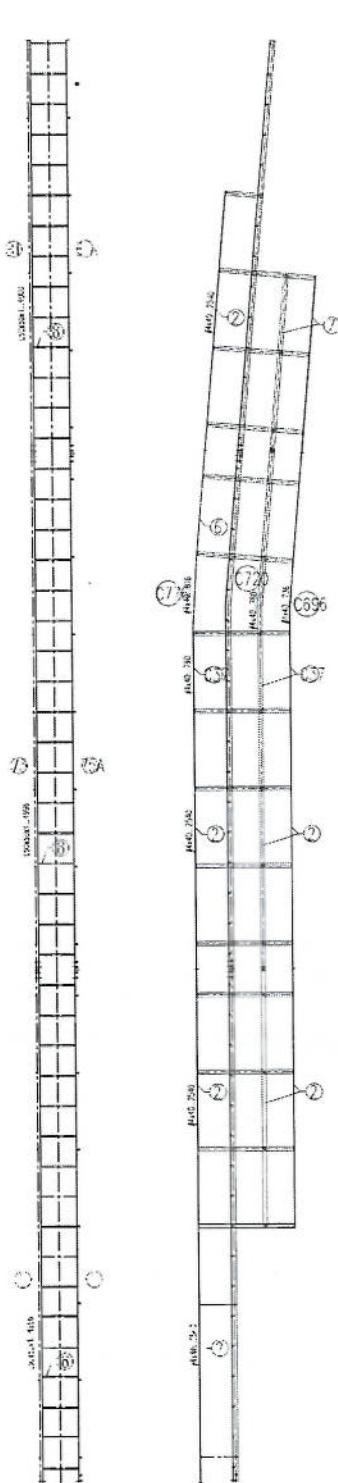

1-All dimension are in mm
 2- All members with "H" letter
 are of high tensile steel S355 JR1
 3- All members without "H" letter
 are Standard Steel (B & ISO 8889/9)
 5-Bolt DIN 931 Plain Washers
 DIN 126 Spring Washer DIN 127
 6- O.D. 16 mm I.D. 14 mm
 7- All Steel member will be
 Hot Dip Galvanized as per (ASTM-A-123)
 8- All fasteners will be
 Hot galvanized as per (ASTM-A-153)

Total Budget / item		Total Qty.	Height (m)	Width (m)	Length (m)	Unit	Item	Description	NO.
Total Amount (AFS)	Unit Cost (AFS)								
								توضیحات:	
								هموارکاری و آملاده سازی ساخه براي کار ساختمني:	
								دور نمودن و پاک کاري ساخه از وجود مواد اضافي و غير قابل استفاده مانند خاک و خاشاك و غيره، خاک هاي کشته شده و ضایعات ساختمني بايد به محل از قبیل تعیین شده انتقال داده شود. قبل از آغاز کار ساختمني ساخه به بايد کاملا هصورت برای این منظور در صورت ضرورت کددکاری و لکلاری بايد صورت گيرد.	
								توضیحات:	
								کندکاری تهاب دیوار های اهاطی:	
								ترکنده کاری تهاب هارا عایق زاویه 90 درجه الزامی بوده و برای جلوگیری از ریزش خاک و خاشاك در داخل تهاب ها خاک های کندکاری شده باید به فاصله دورتر جلبای شود.	2
								توضیحات:	
								کندکاری تهاب اثاق خنجر او و شتاب:	
								ترکنده کاری تهاب هارا عایق اثاق خنجر او و شتاب:	3
								توضیحات:	
								ترکنده کاری تهاب هارا عایق زاویه 90 درجه الزامی بوده و برای جلوگیری از ریزش خاک و خاشاك در داخل تهاب ها خاک های کندکاری شده باید به فاصله دورتر جلبای شود.	
								توضیحات:	
								ترکنده کاری تهاب هارا عایق زاویه 90 درجه الزامی بوده و برای جلوگیری از ریزش خاک و خاشاك در داخل تهاب ها خاک های کندکاری شده باید به فاصله دورتر جلبای شود.	
								توضیحات:	
								ترک کاري تهاب دیوار های احاطی توسط ماشین:	
								توضیحات:	
								ترک کاري شده کندکاری شده به بايد نظر به نوع و چگونگي خاک و مطالقه به هدایت انجینير ساحه صورت گيرد.	
								توضیحات:	
								ترک کاري ساخه کندکاری شده به بايد نظر به نوع و چگونگي خاک و مطالقه به هدایت انجینير ساحه صورت گيرد.	5
								توضیحات:	
								ترک کاري شده به بايد نظر به نوع و چگونگي خاک و مطالقه به هدایت انجینير ساحه صورت گيرد.	
								توضیحات:	
								ترک کاري شده به بايد نظر به نوع و چگونگي خاک و مطالقه به هدایت انجینير ساحه صورت گيرد.	6
								توضیحات:	
								ترک کاري تهاب اثاق محاذف، اثاق جنار اتور و تشناب توسط ماشین:	
								توضیحات:	
								ترک کاري ساخه کندکاری شده به بايد نظر به نوع و چگونگي خاک و مطالقه به هدایت انجینير ساحه صورت گيرد.	
								توضیحات:	
								ترک کاري تهاب جنار اتورو تلقی تیل:	
								کاري ساخه کندکاری شده به بايد نظر به نوع و چگونگي خاک و مطالقه به هدایت انجینير ساحه صورت گيرد.	7
								استحکام ساخه تپک کاري شده به بايد نظر به نوع و چگونگي خاک و مطالقه به هدایت انجینير ساحه صورت گيرد.	8

	5.44	1.70	3.2	m2	1	توضیحات: پیک کاری تهاب: پیک استخکام ساخته کنندکاری شده باید نظر به نوع و چگونگی خاک و مطابق به هدایت انجینیر ساخته صورت گردد.	9	
	3.29	0.15	1.00	21.95	m3	1	فرش کردن جفل در فرش های داخلی اتاق محافظ و تنتاب: فرش کردن هموار کاری جفل در ساخته مطابق به قیمه و هدایت انجینیر ساخته پایه صورت گردد. مواد 15 سانتی متری اسفلات جفل باکوفت عالی، حداقل سایز 15 سانتی و حد افق سایز 8 سانتی متر باشد و در ضخامت 10 سانتی متری مفترض شود.	10
	0.54	0.10	1.70	3.20	m3	1	فرش کردن جفل در تهاب: فرش کردن جفل در ساخته مطابق به قیمه و هدایت انجینیر ساخته پایه صورت گردد. مواد اسفلات جفل باکوفت عالی، حداقل سایز 15 سانتی و حد افق سایز 8 سانتی متر باشد و در ضخامت 10 سانتی متری مفترض شود.	11
	3.43	0.10	0.60	57.20	m3	1	توضیحات: کانکریت ریزی بدون سیخ (PCC) برای کف تهاب های احتاطی: کانکریت ترکیب 1:2:4 به این منظور استعمال میگردد و مطابق نگهدارشتن (curing) سطح آن به حد افق 28 روز و حداقل 14 روز الزامی میباشد. قالب پندی پاک، سمنت تازه و باکوفت عالی، جفل و ریگ پاک و شسته شده باید استفاده گردد. نظارت جی از این روند توسعه انجینیر ساخته صورت گردد.	12
	1.10	0.10	0.60	18.30	m3	1	توضیحات: کانکریت ریزی بدون سیخ (PCC) برای کف تهاب های انتقالی محافظ و تنشتاب: کانکریت ترکیب 1:2:4 به این منظور استعمال میگردد و مطابق نگهدارشتن (curing) سطح آن به حد افق 28 روز و حداقل 14 روز الزامی میباشد. قالب پندی پاک، سمنت تازه و باکوفت عالی، جفل و ریگ پاک و شسته شده باید استفاده گردد. نظارت جی از این روند توسعه انجینیر ساخته صورت گردد.	13
	2.38	0.10	1.00	23.75	m3	1	توضیحات: کانکریت ریزی بدون سیخ (PCC) برای کف تهاب های انتقالی محافظ، انتقال چرخ تور و شتاب: کانکریت مدلک (211 kg/cm ²) به این منظور استعمال میگردد و مطابق نگهدارشتن (curing) سطح آن به حد افق 28 روز و حداقل 14 روز الزامی میباشد. قالب پندی پاک، سمنت تازه و باکوفت عالی، جفل و ریگ پاک و شسته شده باید استفاده گردد. نظارت جی از این روند توسعه انجینیر ساخته صورت گردد.	14
	4.58	0.10	0.80	57.20	m3	1	توضیحات: کانکریت ریزی بدون سیخ (PCC) برای پلک دیوارهای احاطه‌ی: کانکریت مدلک (211 kg/cm ²) به این منظور استعمال میگردد و مطابق نگهدارشتن (curing) سطح آن به حد افق 28 روز و حداقل 14 روز الزامی میباشد. قالب پندی پاک، سمنت تازه و باکوفت عالی، جفل و ریگ پاک و شسته شده باید استفاده گردد. نظارت جی از این روند توسعه انجینیر ساخته صورت گردد.	15
	1.10	1.00	1.00	1.10	m3	5	توضیحات: کانکریت ریزی بدون سیخ (PCC) برای زینه های انتقالی محافظ، تنشتاب و تهداب های cabl tray: کانکریت مدلک (211 kg/cm ²) به این منظور استعمال میگردد و مطابق نگهدارشتن (curing) سطح آن به حد افق 14 روز الزامی میباشد. قالب پندی پاک، سمنت تازه و باکوفت عالی، جفل و ریگ پاک و شسته شده باید استفاده گردد. نظارت جی از این روند توسعه انجینیر ساخته صورت گردد.	16
	116.69	3.40	0.60	57.20	m3	1	توضیحات: سنگ کاری برای دیوارهای احاطه‌ی: سنگ معدنی محلی با ابعاد تقریبی 30 در 30 سانتی متری از استفاده شود. باشد با مصاله ترکیب 1:4 صورت گردد و مطابق نگهدارشتن آن به حد افق 28 روز و حداقل 14 روز الزامی میباشد. سنگ کاری برای دیوارهای احاطه‌ی:	17

						توضیحات: پلستر سطح داخلی و بیرونی دیوارهای اتاق محافظه و شتاب؛ ضدآلت پلاسٹر باشد و از ترکیب شود و مصاله استفاده شود و سطح نهایی آن باشد صاف بآشنا و مراقب نگهدارن و اپلاری آن باشد حداقل ۱۴ روز و حد اکثر ۲۸ روز صورت گیرد. از ریگ پاک و شسته شده و سمنت تازه و اب پاک در ترکیب مصاله آن استفاده شود.
28	51.48	0.90	1.00	57.20	m2	1
29	53.72	1.00	1.00	53.72	m2	1
30	11.25	1.00	11.25	m2	m2	1
31	9.20	1.00	9.20	m2	m2	1
32	4.05	1.00	4.05	m2	m2	1
33	11.25	2.50	4.50	m2	m2	1
34	12.56	0.08	157.00	m3	1	توضیحات: چفل (Crush aggregate) برای حوالی سایت؛ کاری چفل در سالمه مطابق به تقشه و حدایت انجینیران سالمه. چفل پاکیفت عالی و پاک، دارای رنگ سفید، حداکثر سایز آن ۳ سانتی و حداقل سایز ۱.۵ سانتی متر باشد.
35	38.60			19.30	m2	2
36					pcs	1

37	اumar چاه فاضلاب برای شنبل:	برای فاضلاب شنبل که شامل کندکاری چاه، تبیه و جایگاهی چک کالکریتی سیستم دار داخل چاه، پایپ دوانی از جاه الی شنبل، سریوش کالکریتی سیستم دار، ریگ اندازی در داخل و اطراف چک و سایر مواد ضرورت نظر به قیمه و هدایت انجیر ساحه.	1.00	pcs
38	تبیه و نصب لینن برق برای سروج ها و گروپ های اتاق محافظه و شنبل:	استفاده: وایر مسی عایق کاری شده تعداد: هشت: مقفر (یک تار) سلیمان مقطع: 2.5 ملی متر مریخ رنگ: آبی + سرخ و نصو لاری، هسیاه	22.00	m
39	تبیه و نصب لینن برق برای ساکت های اتاق محافظه :	استفاده: وایر مسی عایق کاری شده تعداد: هشت: مقفر (یک تار) سلیمان مقطع: 2.5 ملی متر مریخ رنگ: آبی + سرخ و نصو لاری، هسیاه	40.00	m
40	تبیه و نصب فویز بالکن:	مواد مورد استفاده: بسیج بیک دکمه به 20 امپیره که تمام ایزار آلات و بسته بندی های آن شامل باشد.	5.00	pcs
41	تبیه و نصب سلسکت:	استفاده: ساکت 20 امپیره که تمام ایزار آلات و بسته بندی های آن شامل باشد.	3.00	pcs
42	تبیه و نصب چراغ (لایت) برای اطاق نگهبان و حولی:	استفاده: چراغ های سطحی و دیواری کپ با هر تیوب معه تمام پر زره چات و صل کننده های مریوطه مواد مورد	5.00	pcs
43	استفاده: سه عدد سرکت بردکر (PCS 63AAC and 1 PCS 16AAC 2) معه تمام پر زره چات و صل کننده های مریوطه. فیوز بالکن باید داخل شلتر و پایا اطاق جزر انور نصب گردد.	1.00	pcs	
Grand Total				